

記号	名 称	備考
N P 0	1号排水ポンプ	
NPOA	LCB-B1	= "
NP-1	1号排水ポンプ	
NP-2	1号吐出弁開度	5 °
N P - 3	1号吐出弁	
COS-1	現場一中央	
COS-2	単独一連動	10
CS-1	停止一運転	
CS-2	閉一開:引いて停止	
BS1	故障復帰	
BS2	ランプ点検	
5 E	非常停止	

FΙ


ポンプ	ポンプ	D C 制御電源	A C 制御電源	吐出弁	始動制御器	刷子引上装置	直列リアクトル	吐出弁		
過負荷	地 絡	断	断	過負荷	過負荷	過負荷	故障	閉渋滞		
非常停止	始動渋滞	軸受温度	ポンプ井 水位 異常低下	吐出弁開過トルク	吐出弁閉過トルク	ポンプ井 水位 異常上昇	予備	予備	~	感震器 動作


SI


中央	中央	準備	始動中	運転	排水	停止中	予備
手動	自動	完了	加到中	建 粒	排 水	は正出	7 1m


:今回工事範囲


エ導	客 名	五台山ポ	ポンプ場外感震器設置工事(R7-1)								
名	称	五台山ポンプ場	No.1排水	ポンプ現場	図面No.	2/20					
縮	尺	Non.	課長	補佐	係長	設計	検図				
高	知市_	7年度 上下水道局 施設管理課	栗田	松	廣瀬	F	西村				

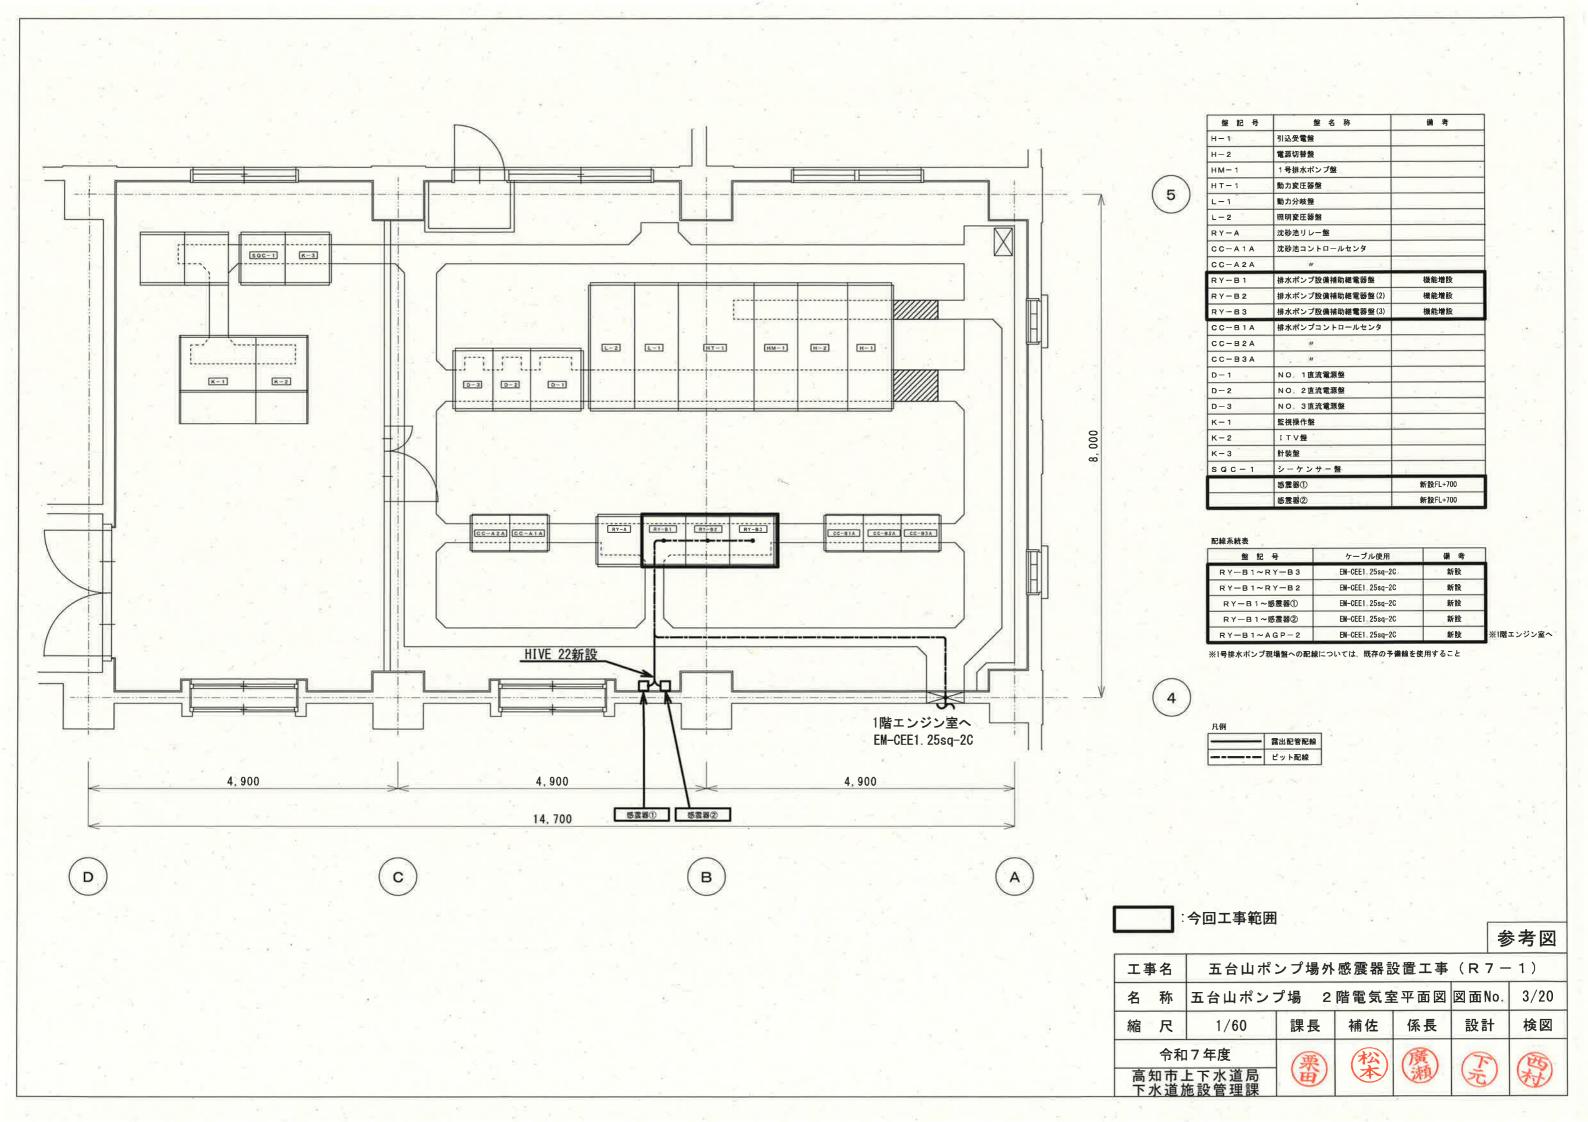

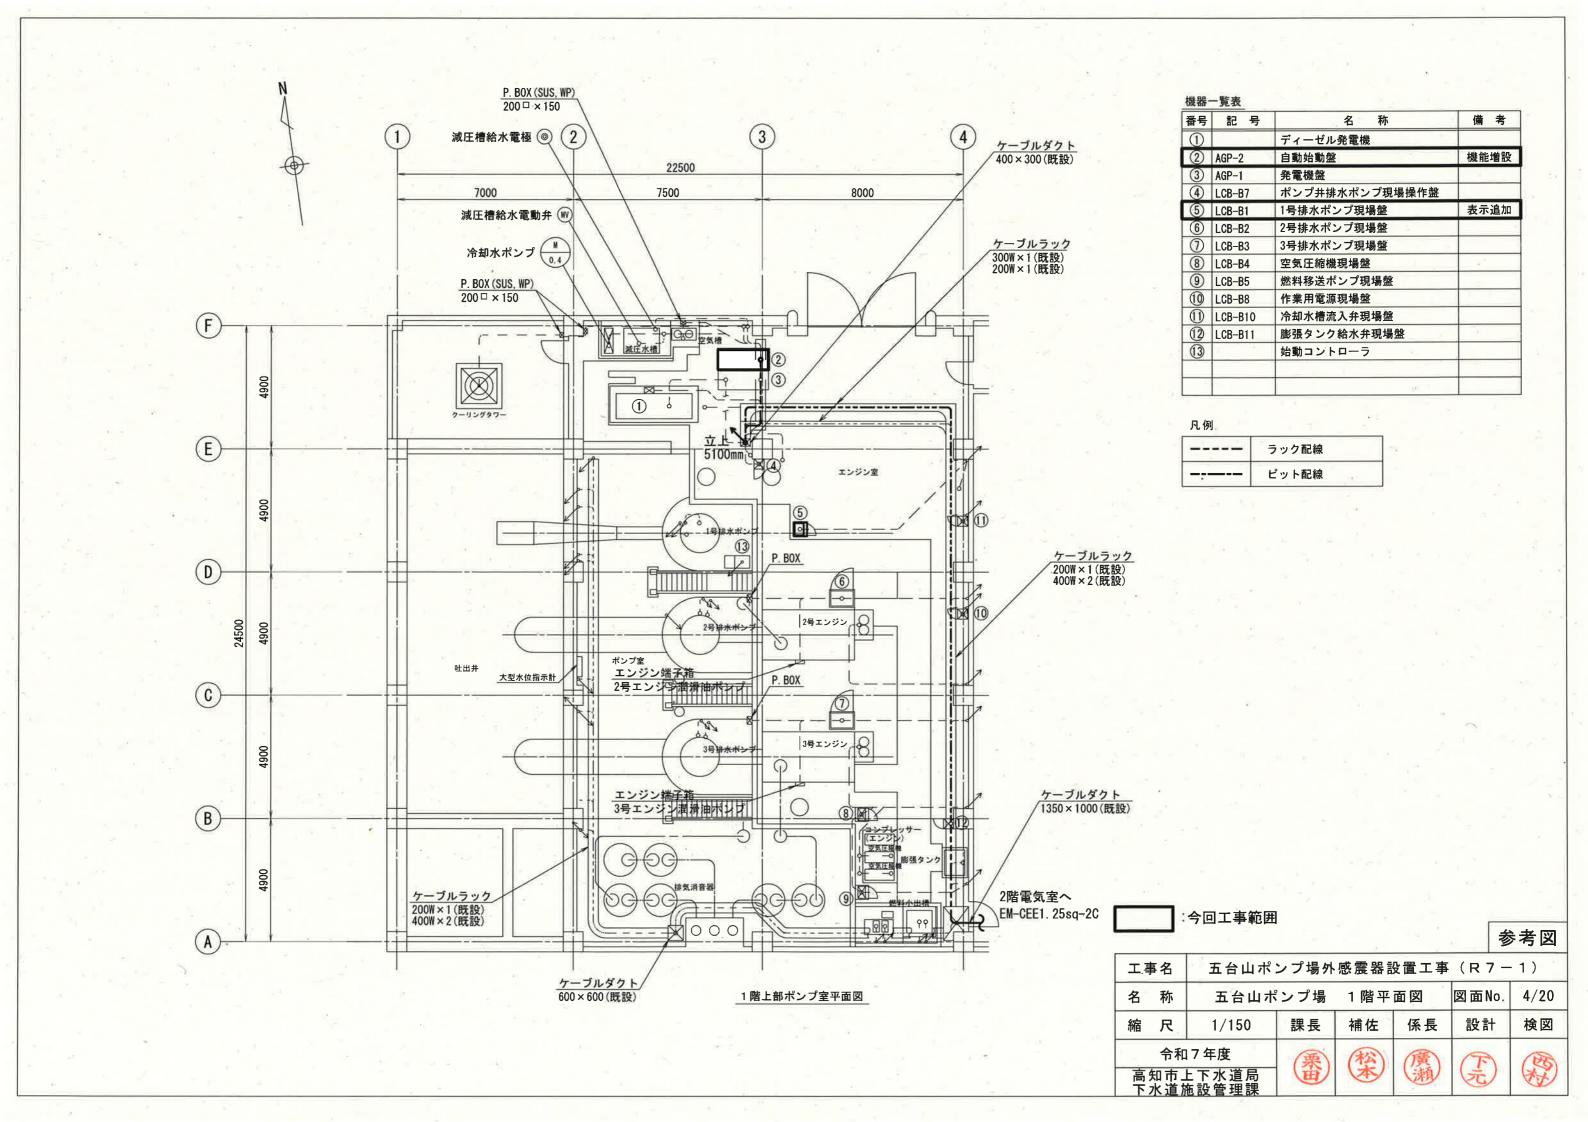

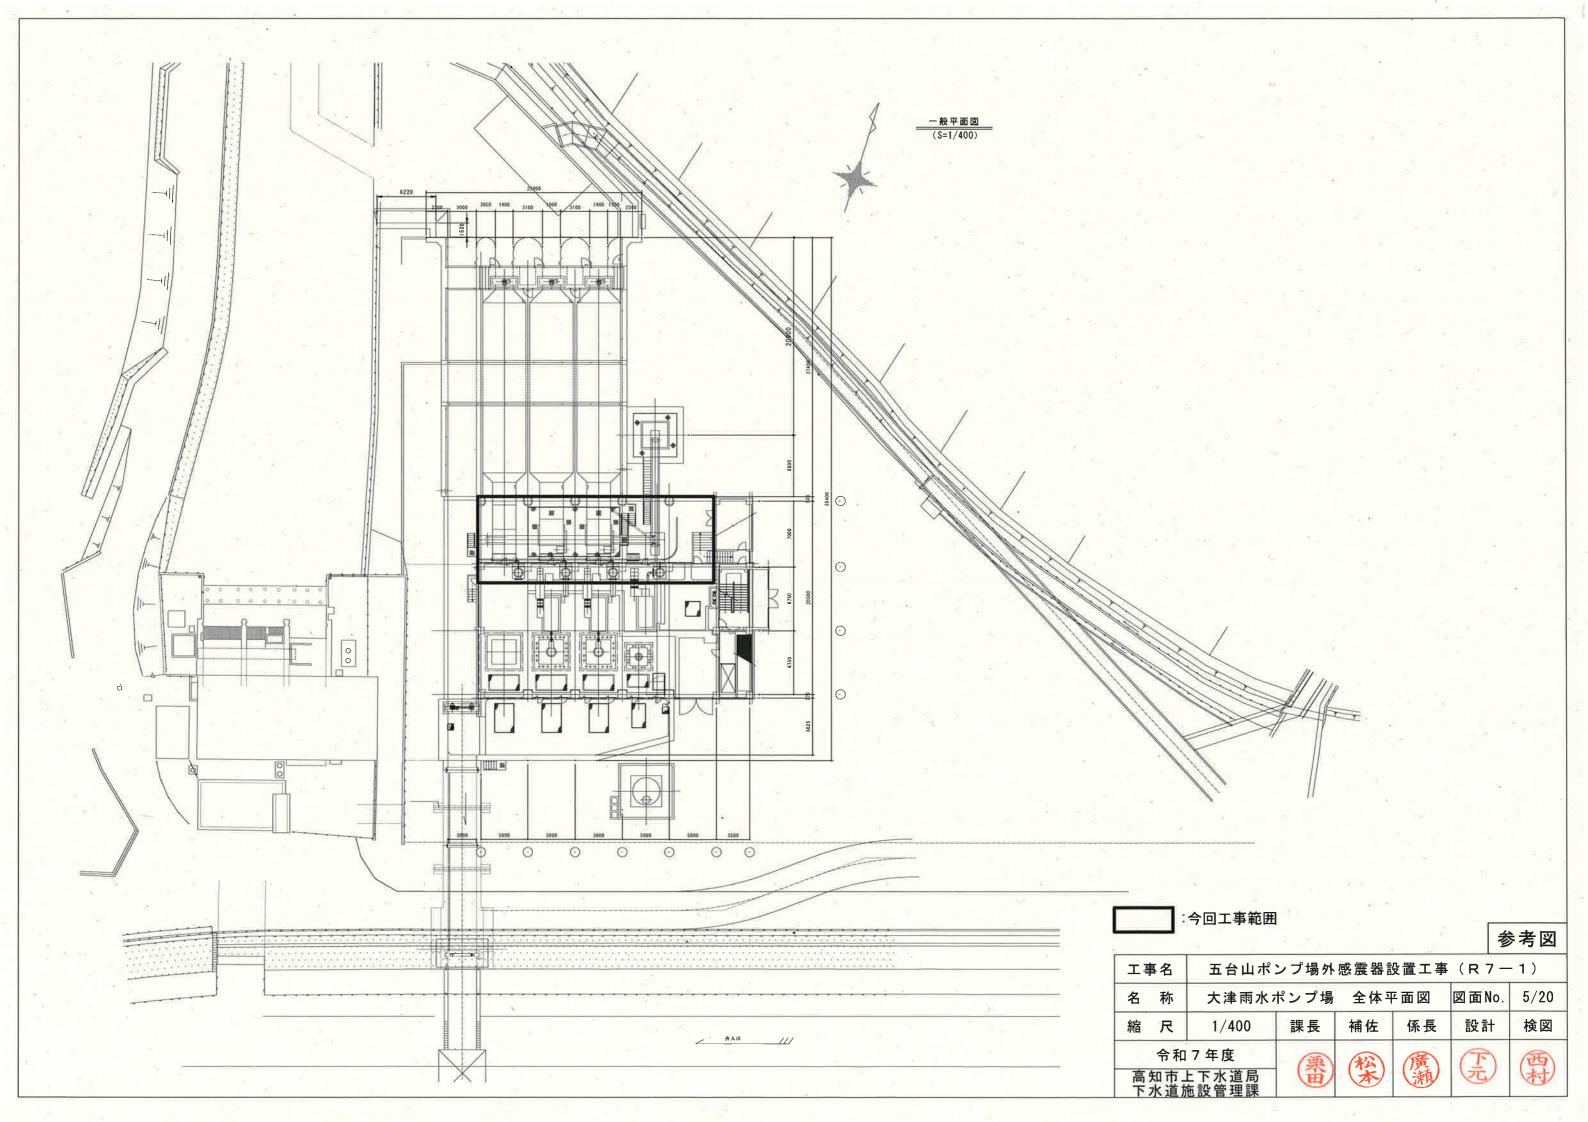

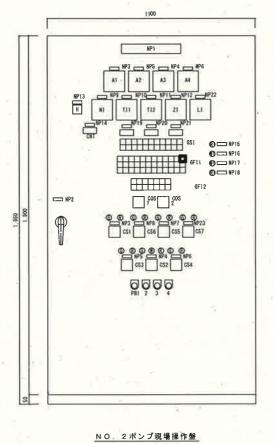

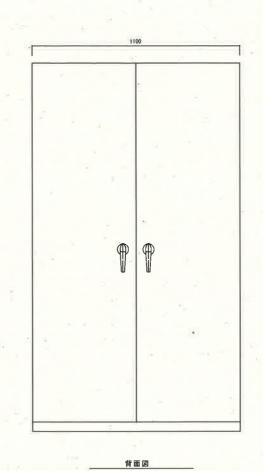

108-2	型内自立	被重	調 考 SH, BZ付	
709-5	単い日立	100	38, 8219	
모육	F	名称		W *
NPI	NO 2ポン	ブ		
NP2	LCB-2			
NP3	通道推測滑油	ボンブ		
NP4	吐出弁			
NP5	パッケージ機	気ファン		
NP6	オイルクーラ	ファン		
NP7	クラッチ			
NP8	ポンプ			
NP9	ガスタービン	回転数		
MPIO	No Iガスター	ピン 排気器	旗	
WP11	No 2ガスター	ピン 佳気	l fi	-
MP12	吐出弁開度			
NP13	ポンプ選転時	M.		1.0
NP14	ポンプ運転回	數		
NP15	ポンプ井水位	異常高(フリ	リクト)	
NP16	ポンプ共運転	水位(フリ)ト)	
HP17	ポンプ井停止	水位(フリ) h)	
NP10	ポンプ井水位	異常低(フリ	リクト)	
NP19	供給潤滑油温	度		
NP20	No 1排出潤滑	油温度	1	7
NP21	No. 2條出潤滑	油温度		
NP22	ポンプ井水位			V
NP23	ブレーキ			
COSI	現場一中央			
COS2	単独一連動			
CS1	停止-運転			
CS2	間一停止一間			
CS3	停止一運転	2		
CS4				
C56	切一入			
CS6	停止一運転			
CS7	切一入			
PB1	習得停止			
PB2	故障復帰			
PB3	ランプテスト			
PB4	非常停止			


					401					
停止	华谕完了	始動中	選転	排水	停止中	減速機 潤滑油 圧力確認	ブレーキ 入	クラッチ 作動油 圧力確認	中央手動	中央
自動除療植	し液崩出機 連動	NO 2ポンプ 原動機用 給気ファン 連動	自動除塵極	し清厳出権 運転	NO 2ポンプ 原動機用 給気ファン 運転	無負荷運転中	無負荷運転 延長タイマー 入	水位し解除	投込式水位計選択	フリクト選択


	i				GF	11						-4
ポンプ 始動渋滞	ポンプ	原動機 夠動渋港	原動禮	過速度	原動機 制御装置 異常	非常停止	A C制御電源 断	D C制御電源 断		, i	\leftarrow	感震器動作
	減速機 潤滑油 温度上昇	原動機 潤滑油 温度異常上昇	原動機 排気温度 異常上昇	原動植 回転速度低下	原動機 検出器故障	イ ボンブ井 水位計 故陣	ポンプ井水位異常高	ポンプ井水位異常低	燃料小出槽 液位異常低			=0.11
クラッチ	減速機 潤滑油 圧力低下	原動機 潤滑油 圧力異常低下	原動機 排気温度高		原動機 医液電線盤 異常		*		- 2			


滅遠機 滅遠機 滅滑油ポンプ 通負荷 地略 (パッケージ 接気ファン 接気ファン 地路 (おりアン) 放す

:今回工事範囲

工事名	五台山ポ	五台山ポンプ場外感震器設置工事(R7-1)									
名 称	大津雨水ポンプ	盤外形図	図面No.	6/20							
縮尺	Non.	課長	係長	設計	検図						
令和	17年度	(栗)	松	廣	F	画					
高知市」	上下水道局 拖設管理課	鱼	*	潮	元	村					

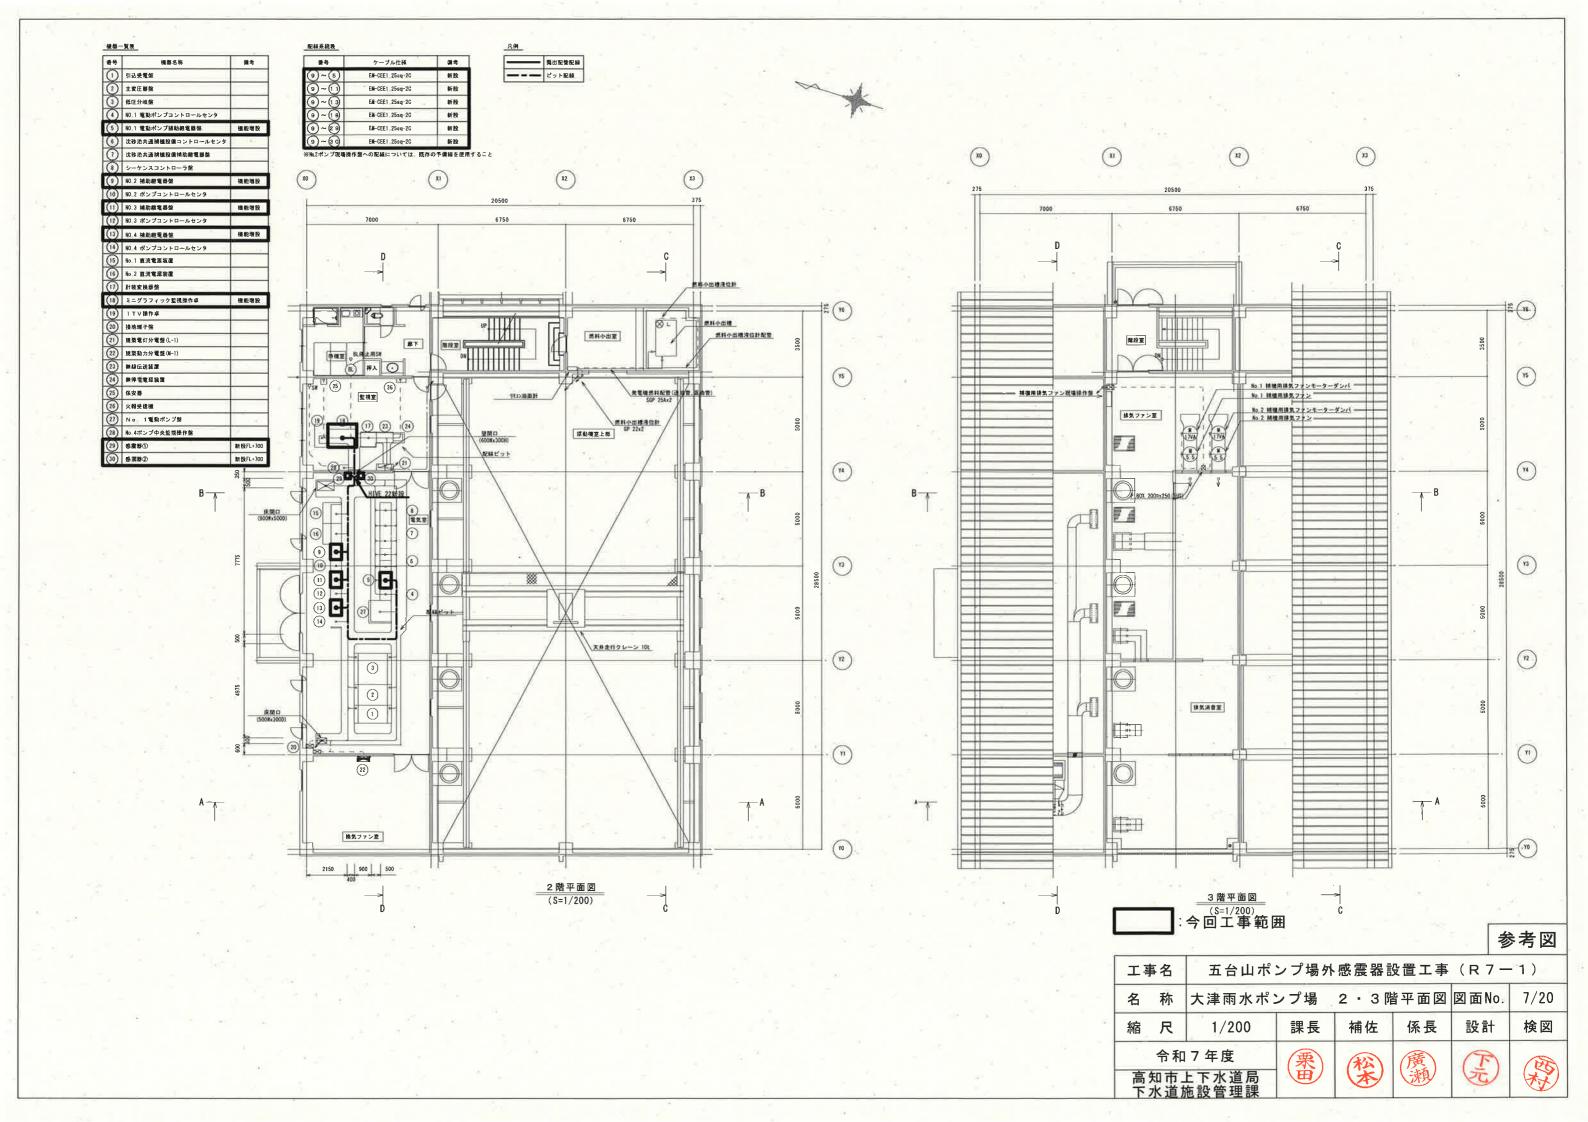


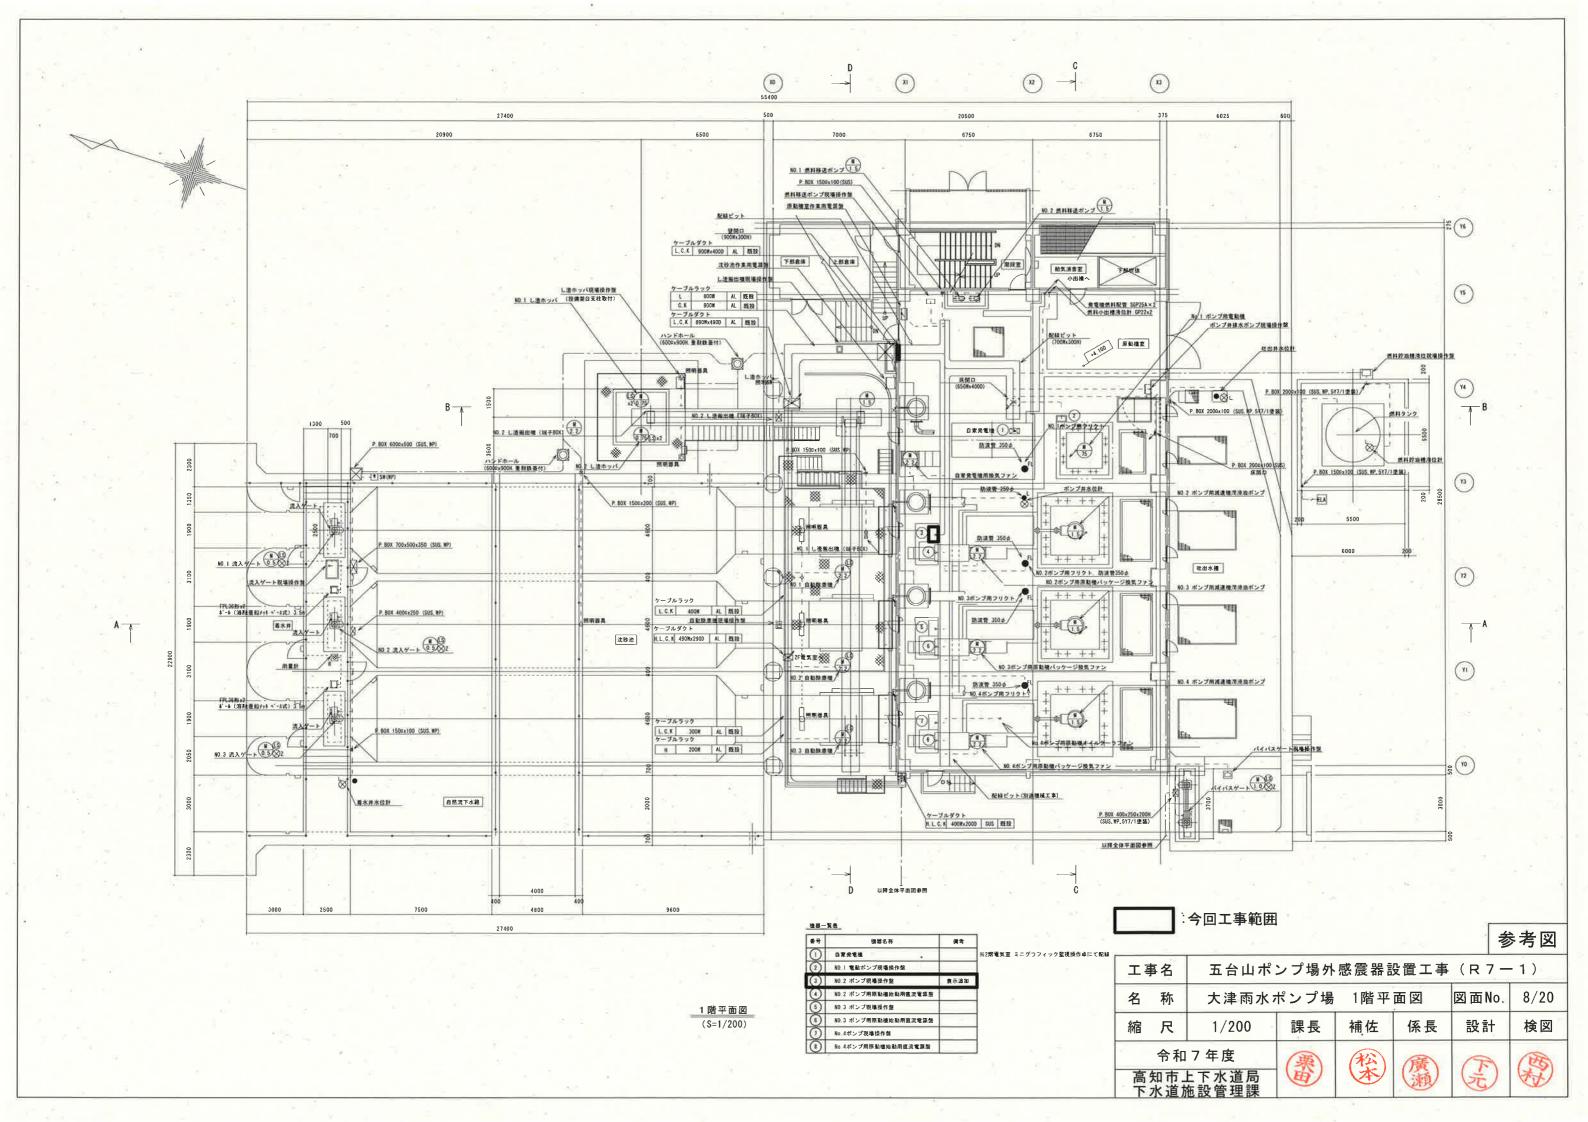


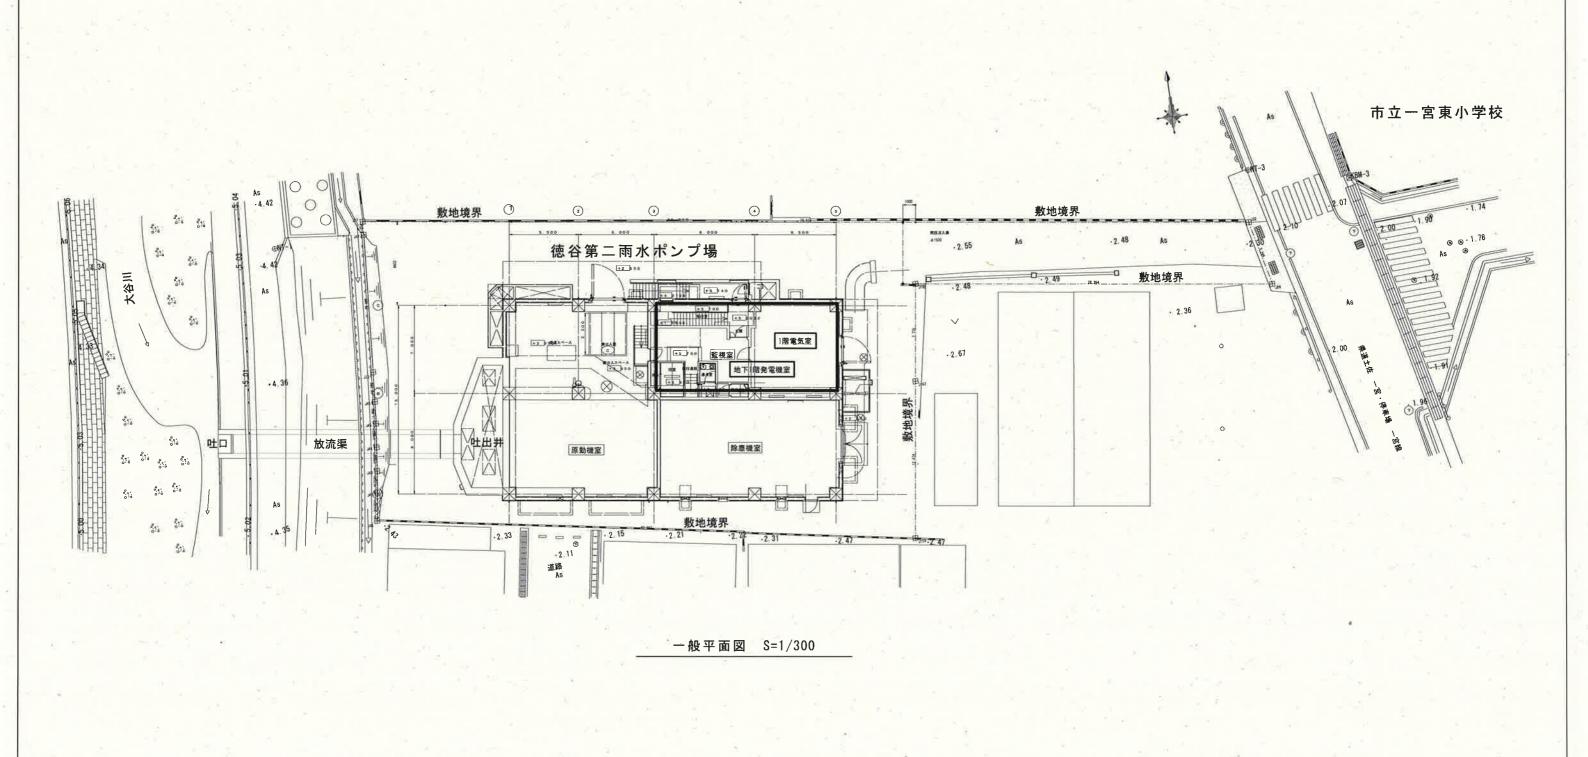



]:今回工事範囲


I I	工事名 五台山ポンプ場外感震器設置工事(R7-1)											
名	称	徳谷第二雨	谷第二雨水ポンプ場 全体平面図 図面No. 9/20									
縮	尺	1/300	1/300 課長 補佐 係長 設計 検図									
高下	知市_	17年度 上下水道局 施設管理課	栗田	松本	廣瀬	F	西村					

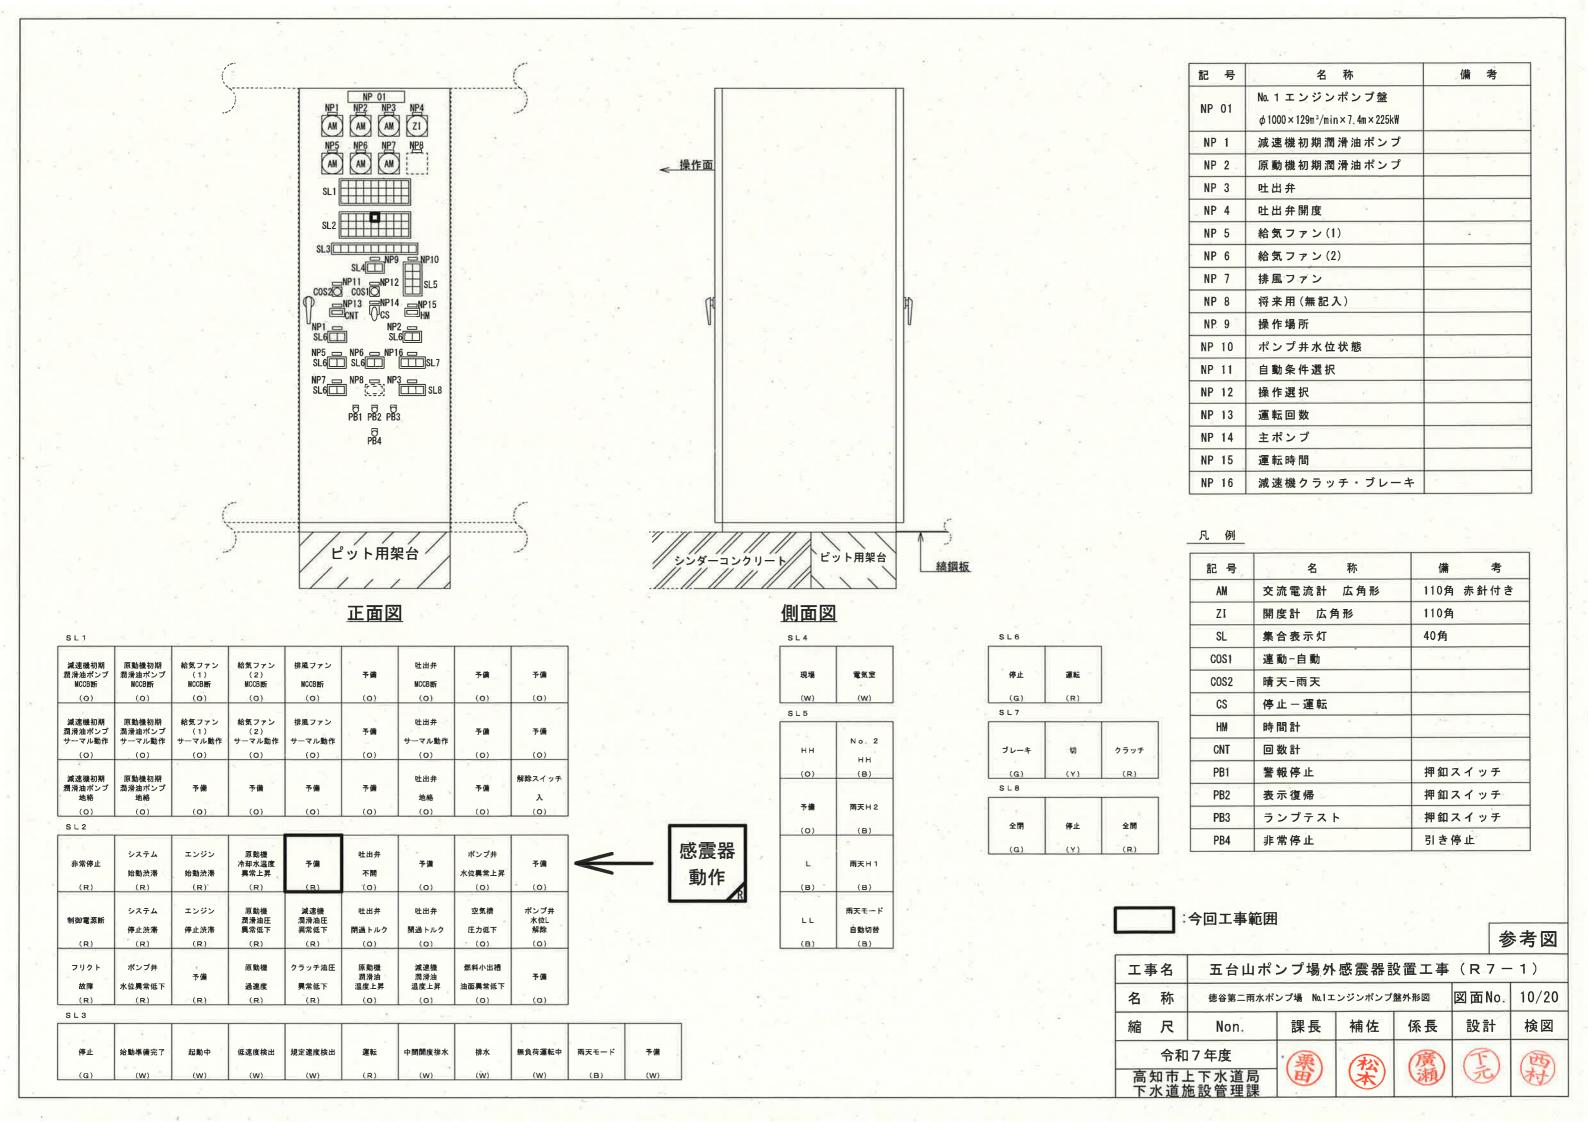

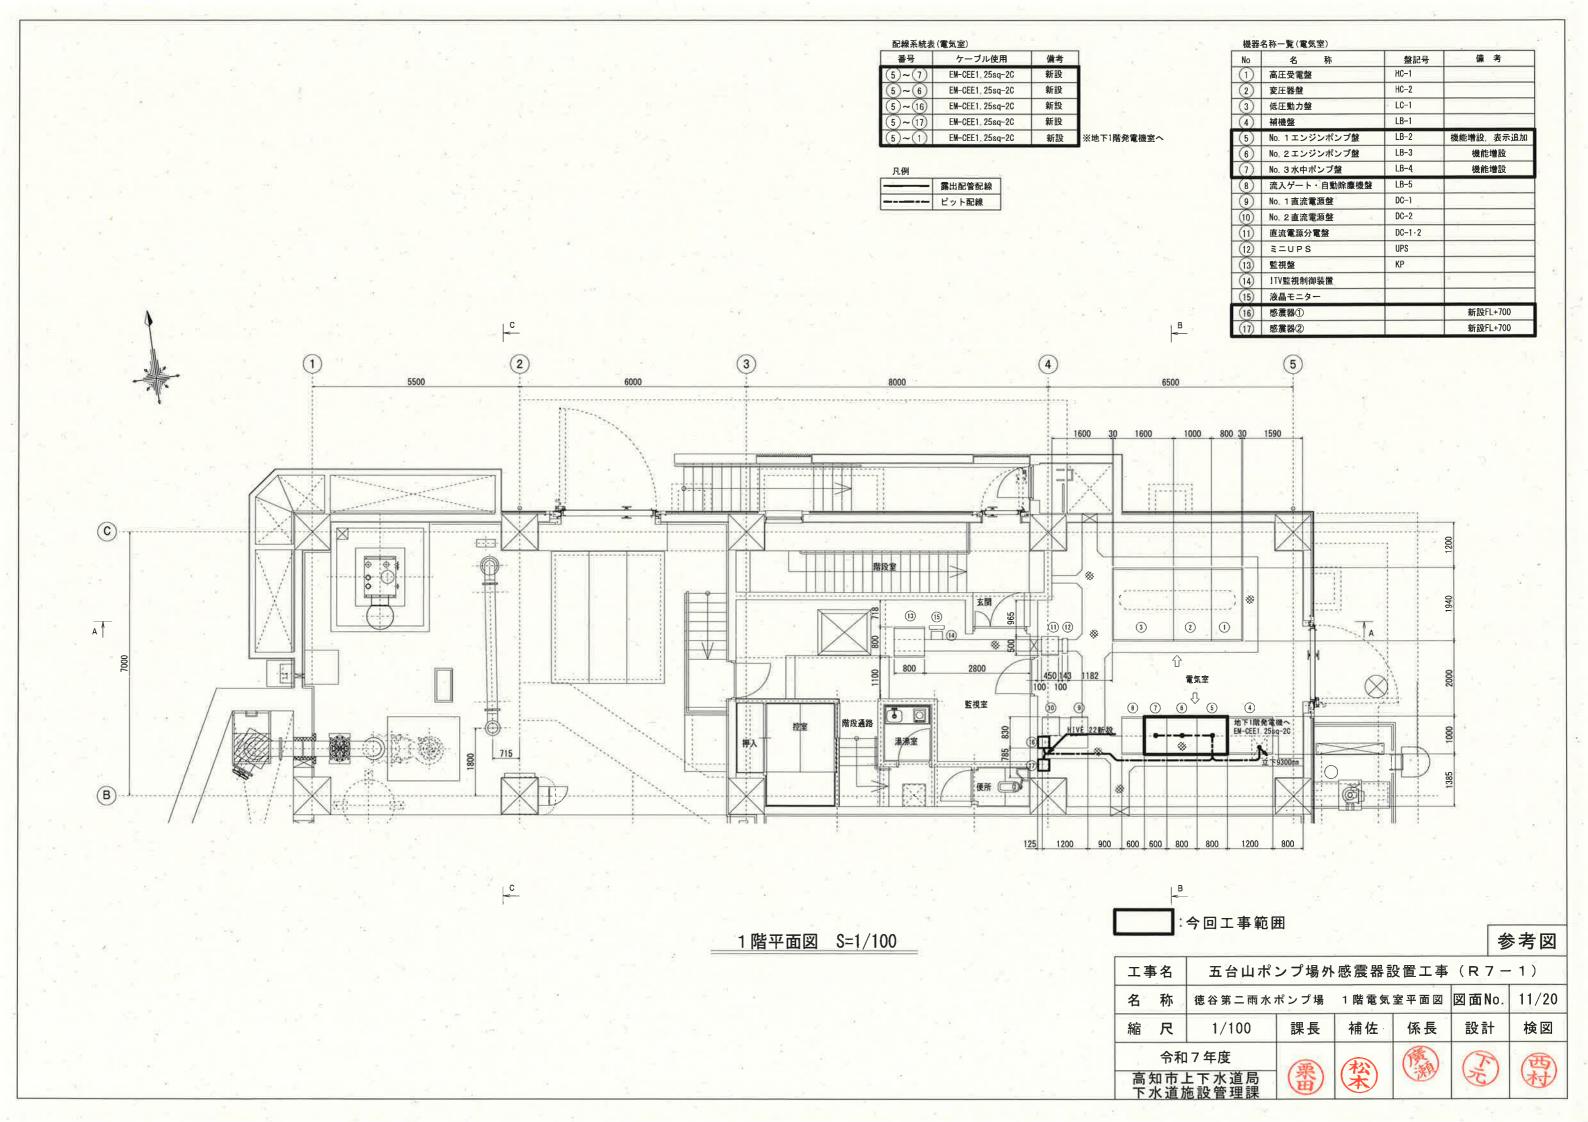

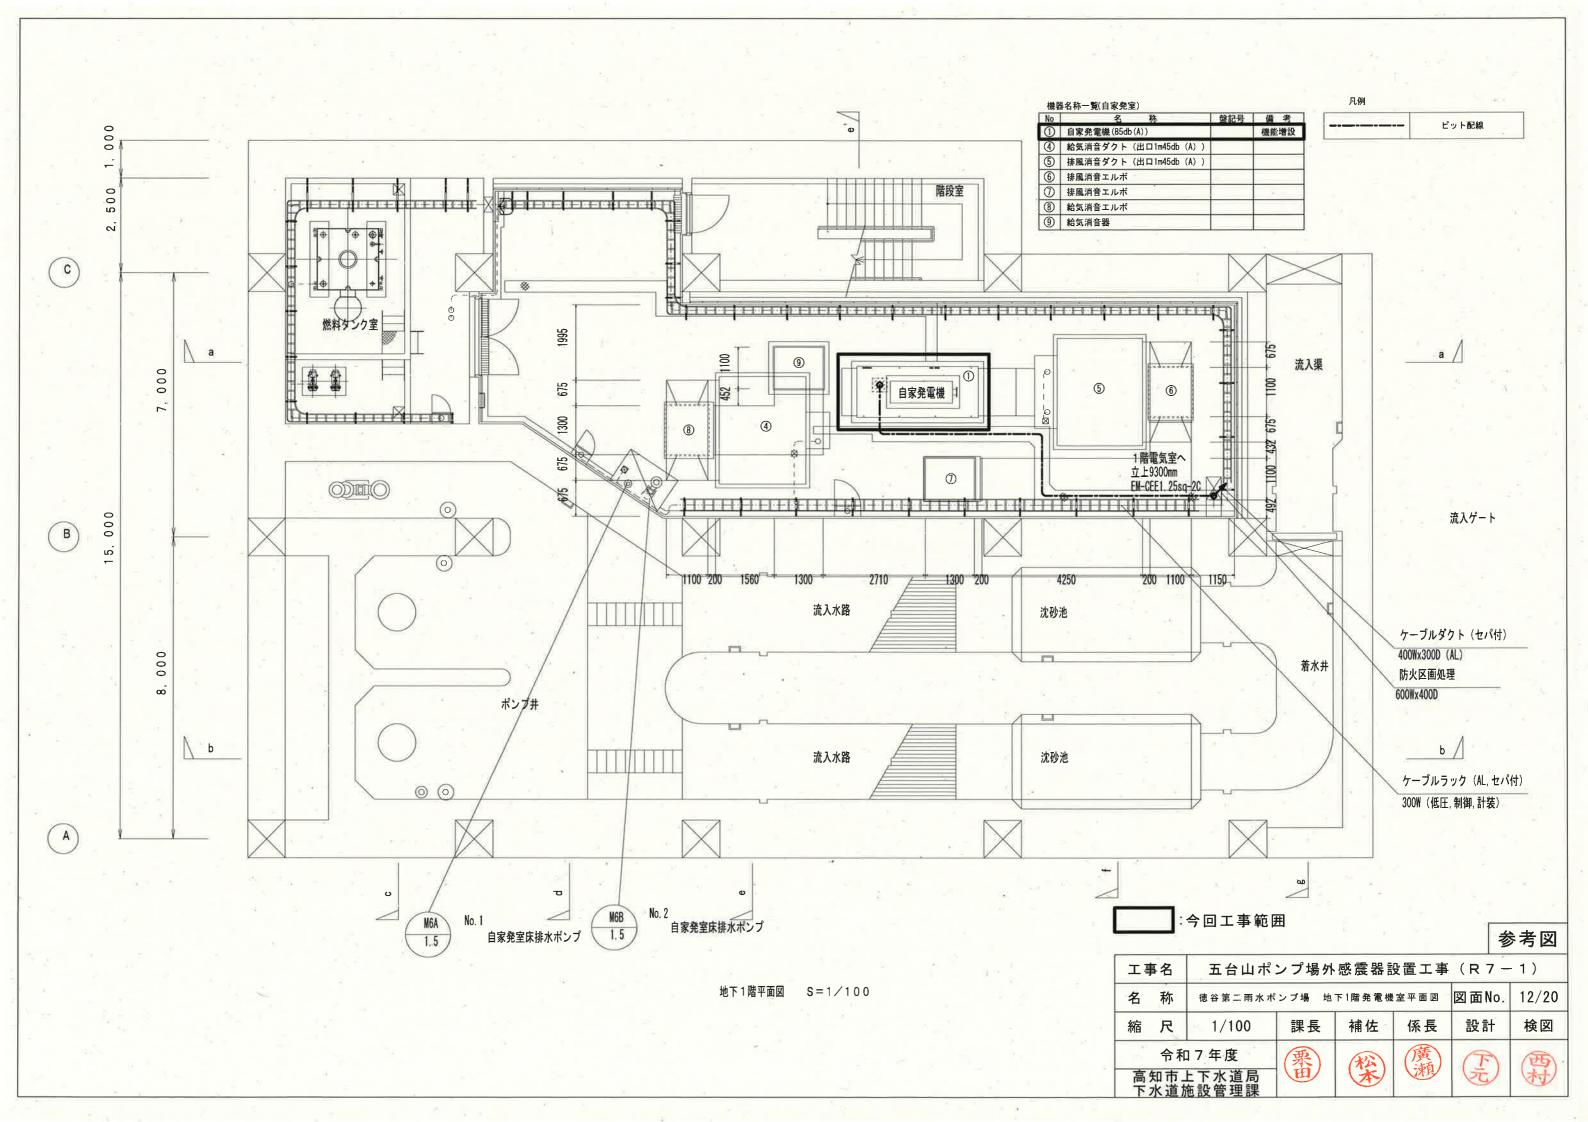

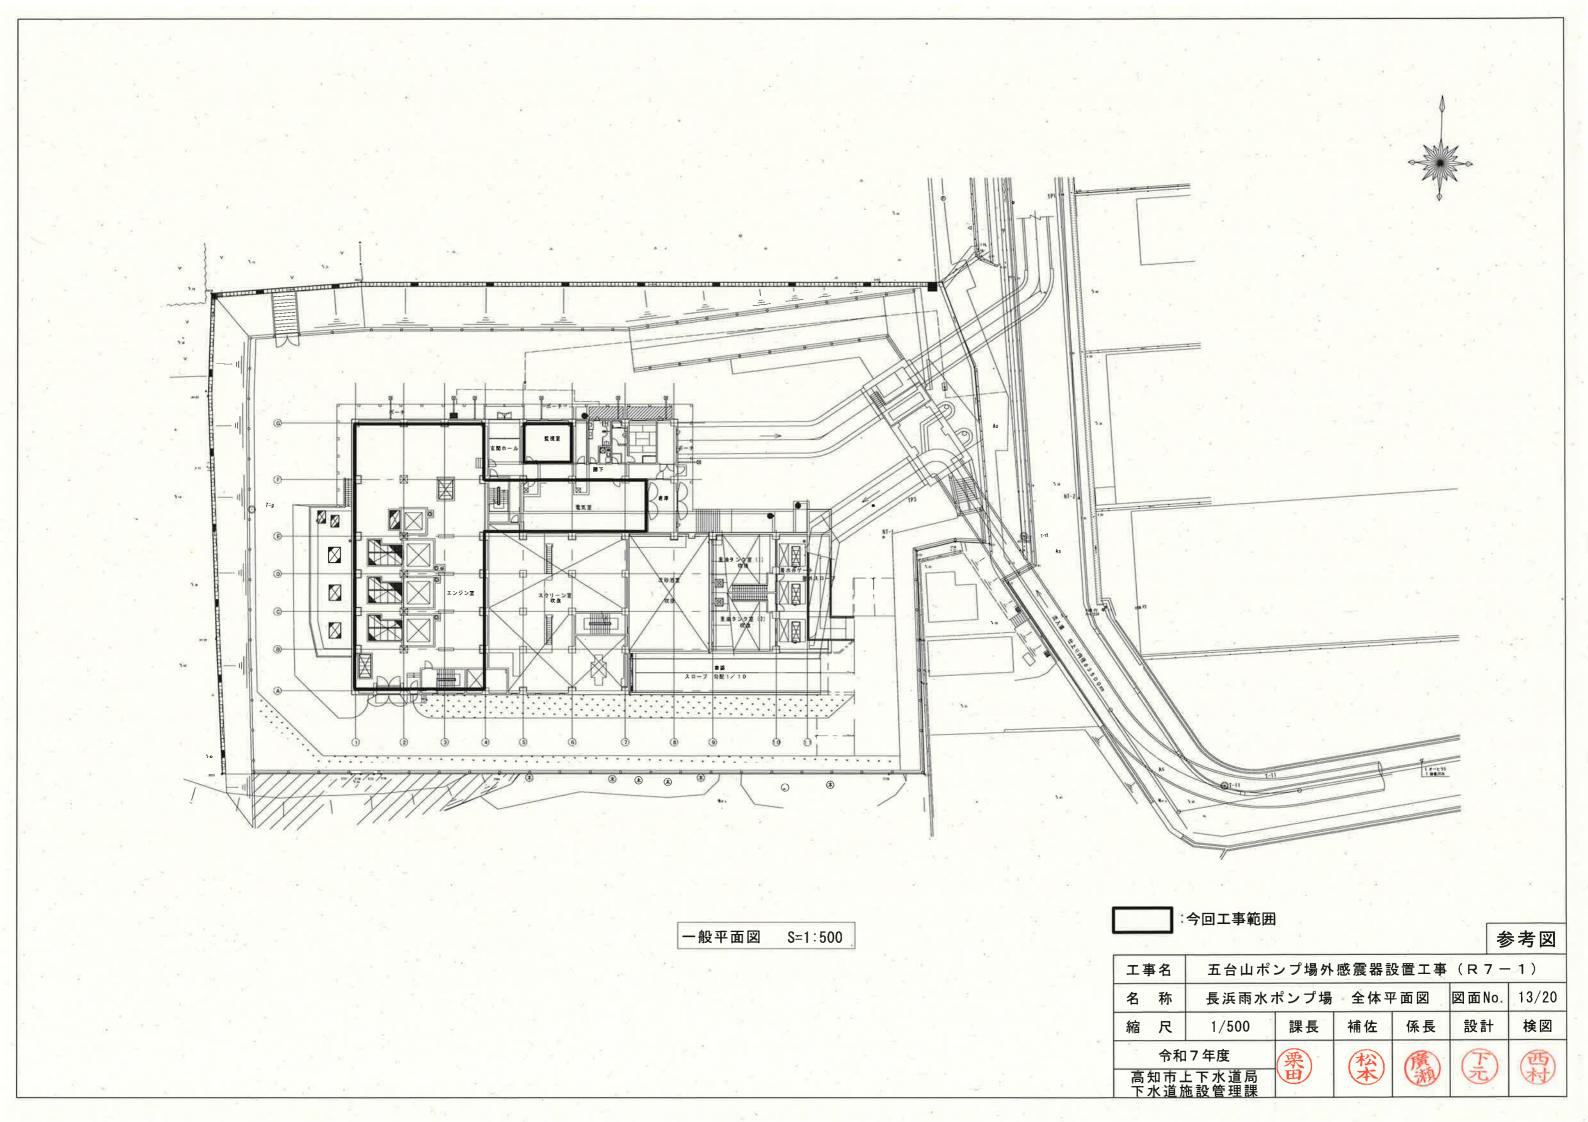

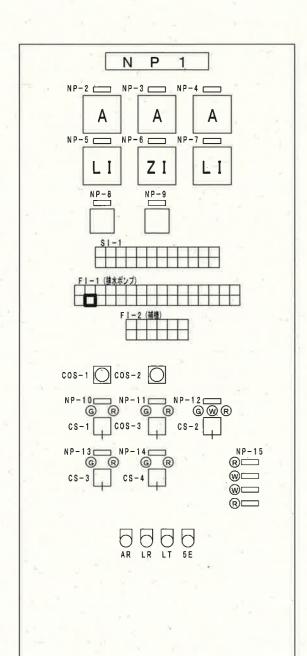

感震器

記号	名。称	備考
盤記号	S 8	
形式	屋内自立形	-
N P 1	No. 2ポンプ	
NP-2	原動機潤滑油ポンプ	
NP-3	減速機潤滑油ポンプ	
NP-4	吐出弁	
NP-5	ポンプ井水位	
NP-6	吐出弁開度	
NP-7	吐出井水位	
NP-8	ポンプ運転時間	0.0
NP-9	ポンプ運転回数	
NP-10	No. 2ポンプ	
NP-11	ブレーキ・クラッチ	
NP-12	吐出弁	
NP-13	原動機潤滑油ポンプ	5
NP-14	減速機潤滑油ポンプ	E ×
NP-15	ポンプ井フリクト水位	

S I - 1

停止	始動中	排水	予備	原動機 潤滑油圧 正 常	減速機 潤滑油圧 正 常	フリクト式 水位計 選 択	自動除塵機	しさ搬出機 連 動	給気ファン 連動	排気ファン 連 動	フリクト式 水位計 故障解除
準備完了	始動	停止中	予備	クラッチ 作動油圧 正 常	水位 L	投込式 水位計 選 択	自動除塵機 運 転	しさ搬出機 運 転	給気ファン 運 転	排気ファン 運 転	予備

FI-1 (排水ポンプ)

始動渋滞Ⅱ (原動機)	停止渋滞	原動機 冷却水 温度高	原動機 潤滑油 温度高	原動機 潤滑油 圧力低	原動機過速度	原動機	クラッチ 作動油圧 低	A C	ポンプ井水位異常高	原動機 ターニング 脱	膨張タンク水位高	膨張タンク 水位異常高	フリクト式 水位計 故障	低速度	保護回路 (A) 形成中
始動渋滞 I (ポンプ)	予備	非常停止	減速機 潤滑油 温度高	減速機 潤滑油 圧力低	予備	減速機	始動用 空気槽 圧力低	D C 電源断	ポンプ井水位異常低	No.1 燃料小出槽 液位低	膨張タンク 水位低	膨張タンク 水位異常低	予 備	規定速度	保護回路 (B) 形成中


F I - 2 (補機)


原動機 / 潤滑油ポンプ 過負荷	減速機 潤滑油ポンブ 過負荷	吐出弁過負荷	吐出弁	給気ファン 故障	予備
原動機 潤滑油ポンプ 地 絡	減速機 潤滑油ポンブ 地 絡	吐出弁 地絡	予備	排気ファン 故障	予備


:今回工事範囲


参考図

工事	国名	五台山ポンプ場外感震器設置工事 (R7-1)						
名	称	長浜雨水ポンプ	図面No.	14/20				
縮	尺	Non.	課長	補佐	係長	設計	検図	
高行	知市_	17年度 上下水道局 施設管理課	震	松	廣瀬	(F)	画村	

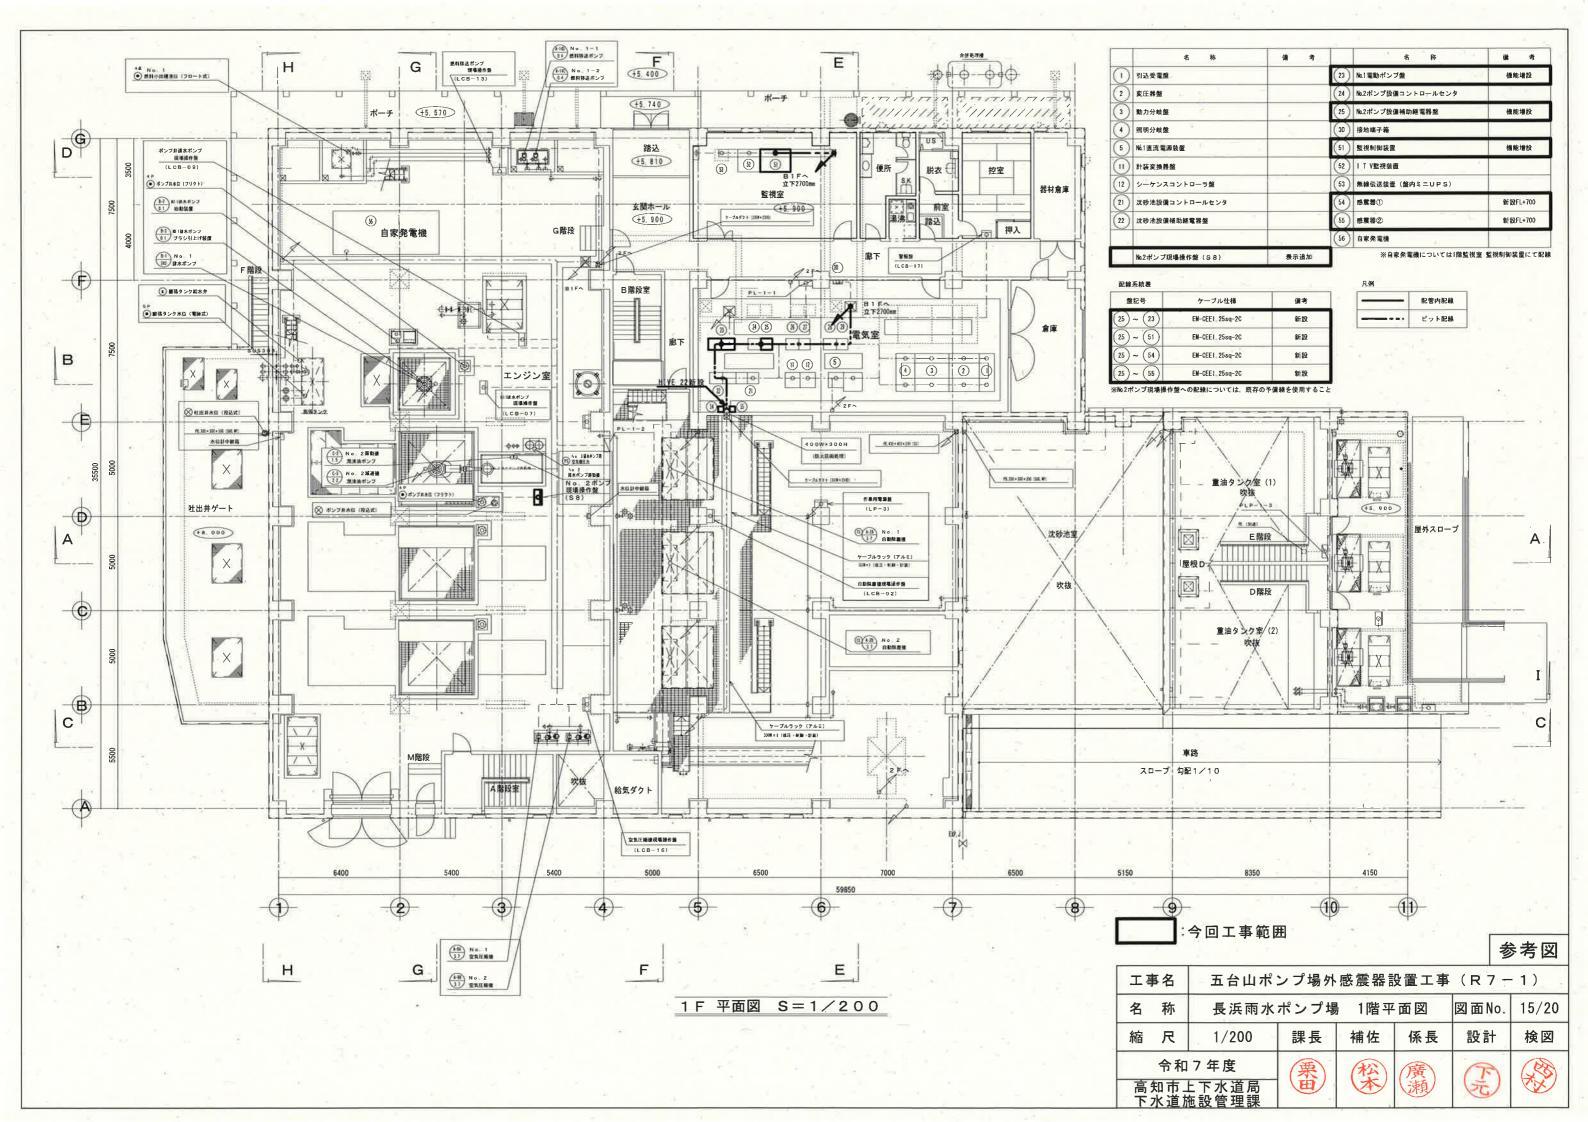

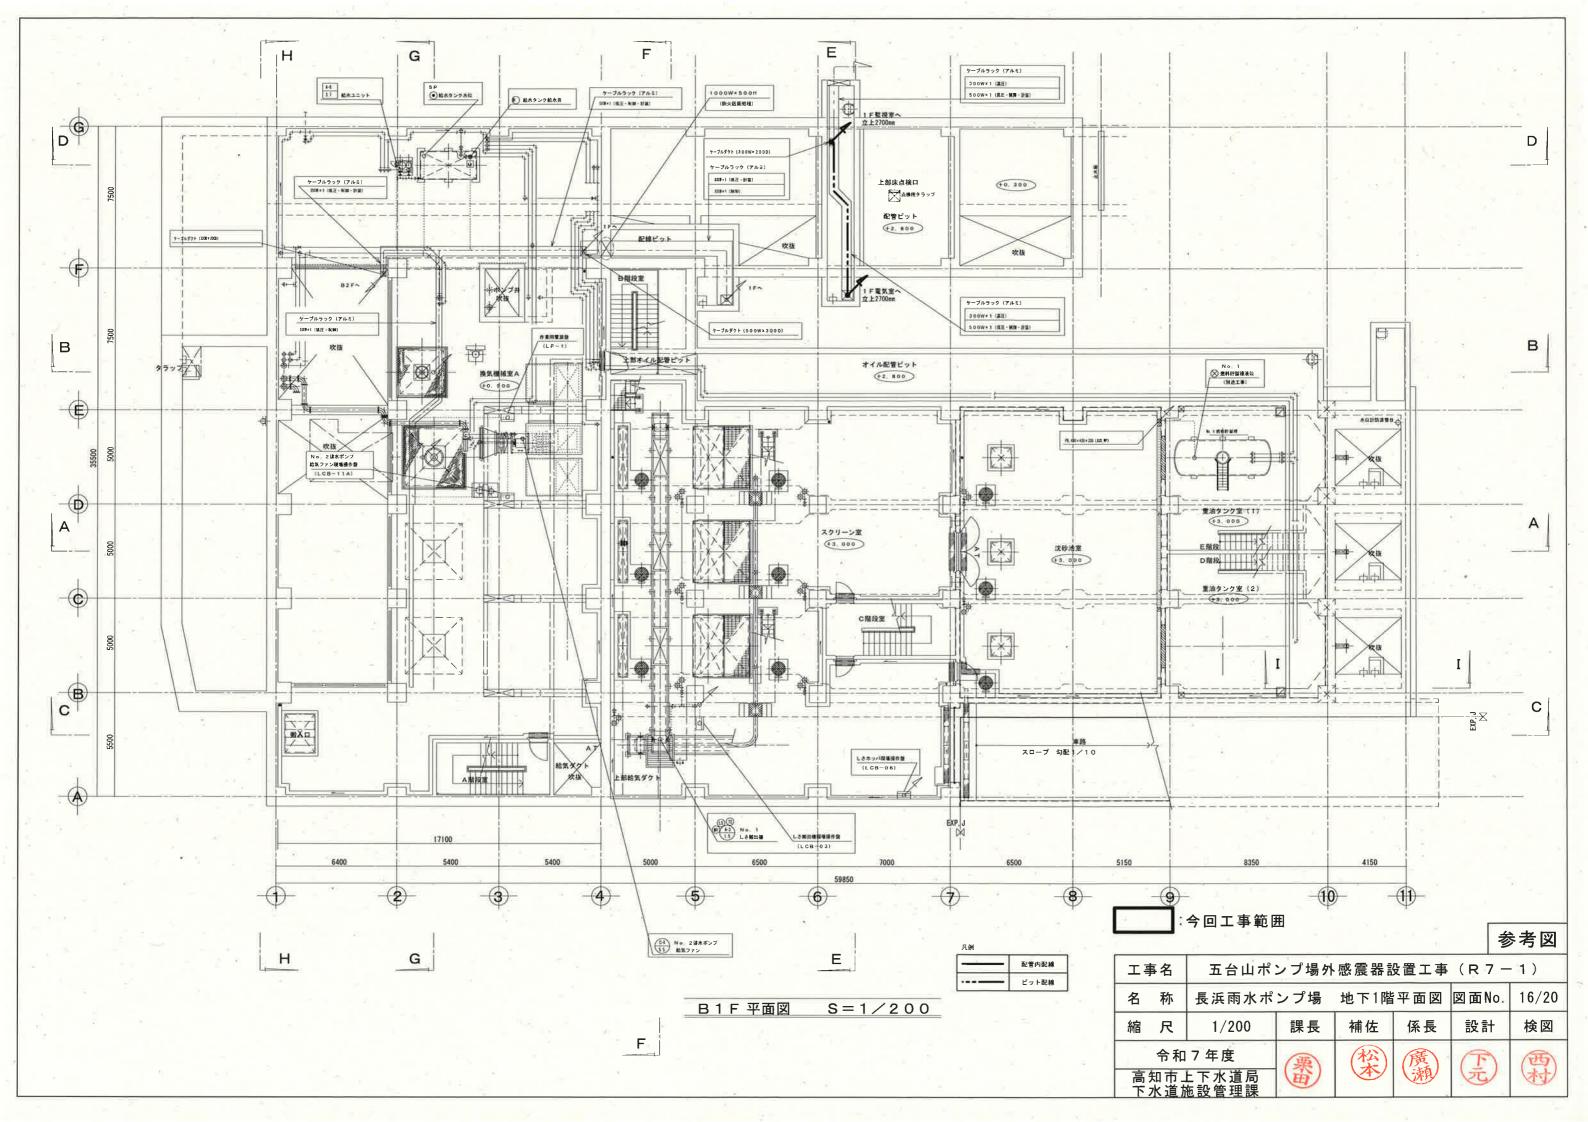

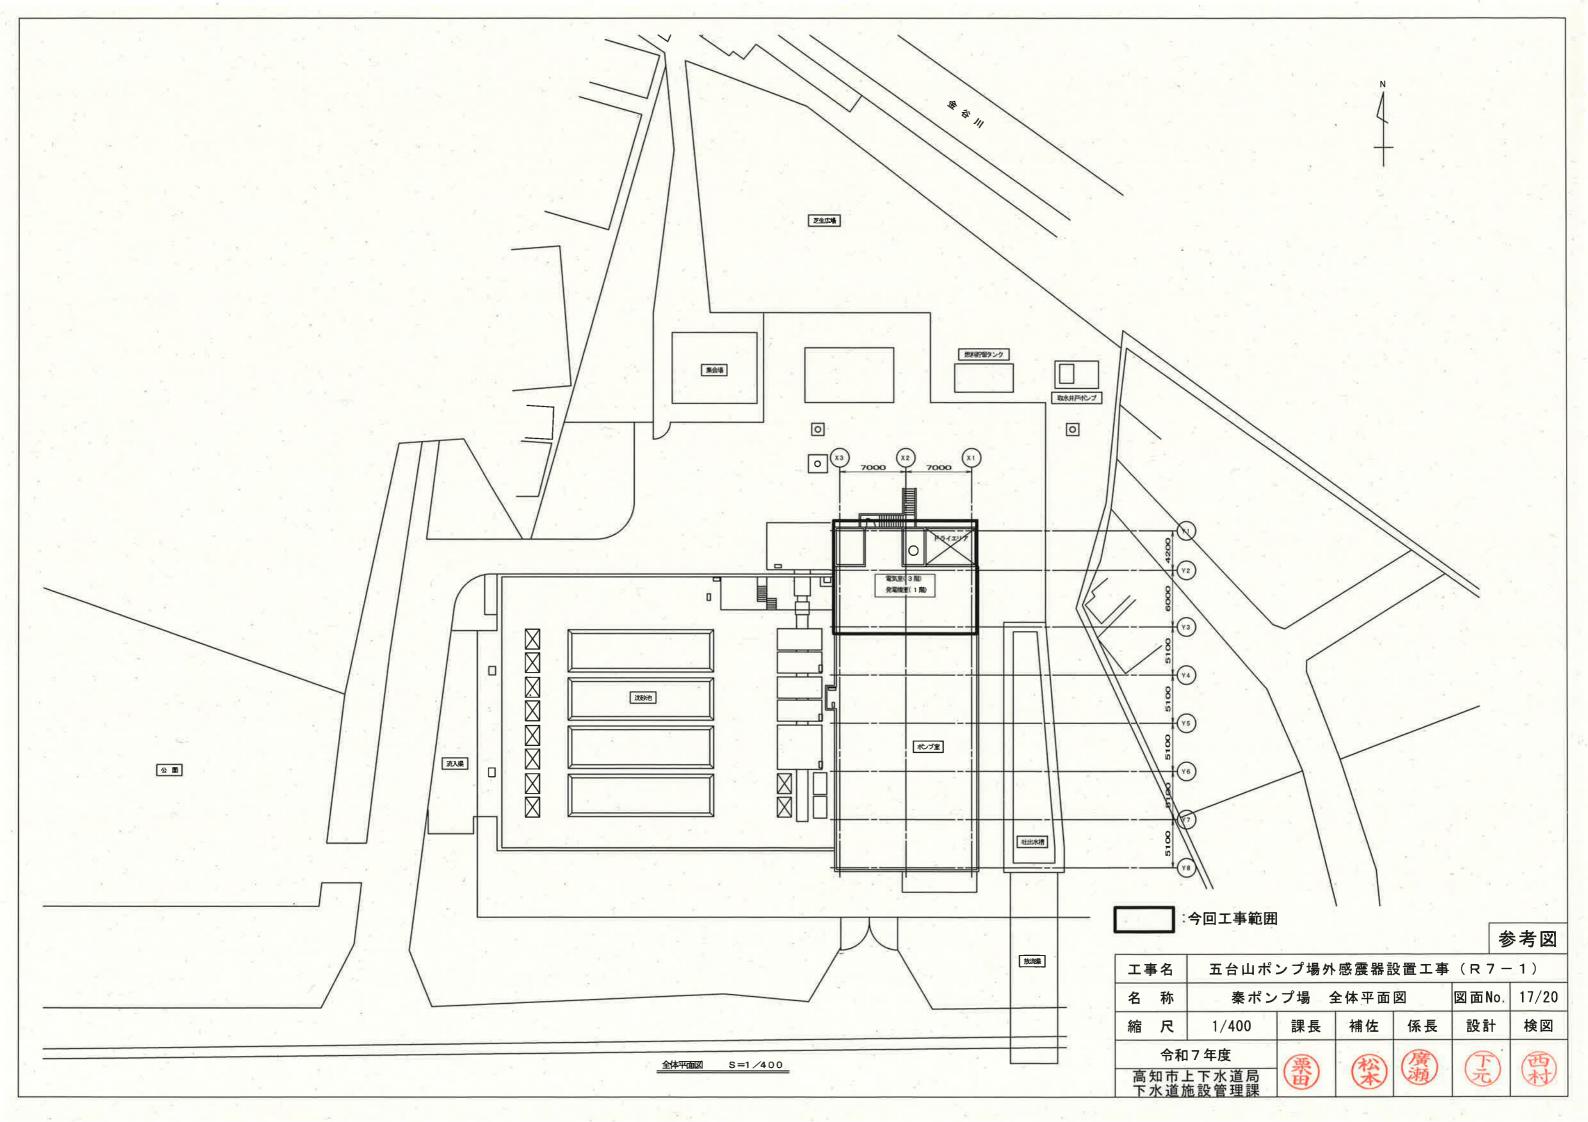


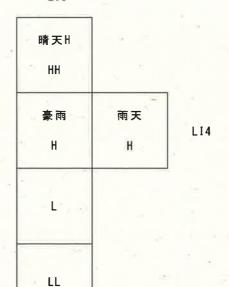

銘板一覧表

記号	名称	備考
NP1	NO. 4エンジンポンプ盤	
NP2	吐出弁開度	_ W
NP3	エンジン初期潤滑油ポンプ	
NP4	吐出弁	
NP5	減速機初期潤滑油ポンプ	
NP6	運転時間	
NP7	運転回数	
NP8	水位状態表示	
NP9	冷却水電動弁	
CS	停止一運転	
COS1	連動一自動	
SEL	晴天一雨天一豪雨	

SL1

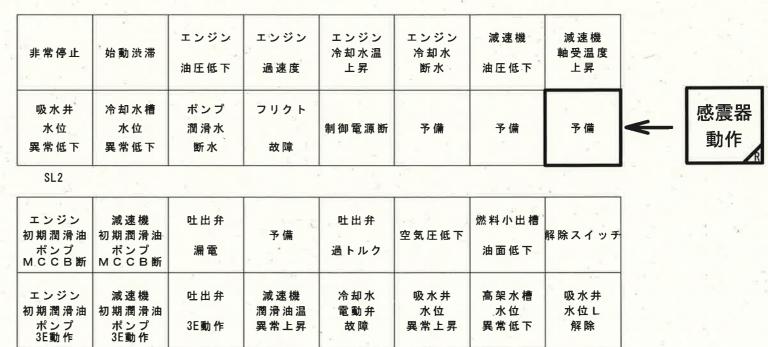

SL3

クラッチ	クラッチ		始動		エンジン	ポンプ	低速度	規定速度	* -:		
λ	切	停止	準備完了	起動中	通水	減速機通水	検出	検出	運転	排水	停止中

No. 4 エンジンポンプ盤外形図


NP 1

FIT


LI1

BS BS2BS3 O 5E

NP8 LI3

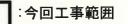

工事	名	五台山ポンプ場外感震器設置工事(R7-1)							
名	称	秦ポンプ場 No.4エンジンポンプ盤外形図 図面No. 18/20							
縮	尺	Non.	課長	補佐	係長	設計	検図		
高流下	知市」	7年度 上下水道局 拖設管理課	栗田	松本	廣瀬	F	西村		

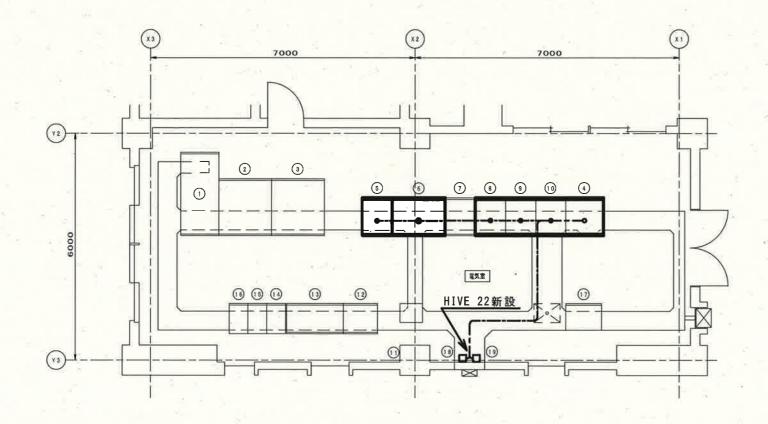

3階電気室平面図 S=1/100

機器名称一覧表

番号	盤記号	名 称	備考
1	R	高圧受電盤	
2	TR	変圧器盤	
3	LT1	低圧動力盤・切替盤	3W e %
4	KP5	NO 5電動ポンプ盤	機能増設
5	KP1	NO 1エンジンポンプ盤	機能增設
6	KA1	NO. 1補機盤	機能增設
7	KA2	NO. 2補機盤	+
8	KP2	NO 2エンジンポンプ盤	機能增設
9	KP3	NO 3エンジンポンプ盤	機能增設
10	KP4	NO. 4エンジンポンプ盤	機能增設,表示追加
1		建築付帯コントロールセンタ	
12	KGV	流入ゲート盤	- 1
13	ΚJ	自動除塵機盤	
14	BAP2	ポンプ直流電源盤(2)	
13	BAP1	ポンプ直流電源盤(1)	
16	ВАР3	ポンプ直流電源盤(3)	
1	TM	テレメータ盤	
18		感震器①	新設FL+700
(19)		感産器②	新設FL+700

配線系統表


盤記号	ケーブル仕様	備考	
10 ~ 4	EM-CEE1. 25sq-2C	新設	
10 ~ 5	EM-CEE1.25sq-2C	新設	
10 ~ 6	- EM-CEE1. 25sq-20	新設	
10 ~ 8	EM-CEE1. 25sq-2C	新設	
10 ~ 9	EM-CEE1. 25sq-2C	新設	
10 ~ 18	EM-CEE1. 25sq-2C	新設	
(10) ~ (19)	EM-CEE1. 25sq-20	新設	

凡例


	配管内配線
	ピット内配線

:今回工事範囲


工事	名	五台山ポンプ場外感震器設置工事(R7-1)						
名	称	秦ポンプ	秦ポンプ場 3階電気室平面図 図面No. 19/2					
縮	尺	1/100	課長	補佐	係長	設計	検図	
高行	知市_	7年度 上下水道局 拖設管理課	栗田	松本		F	爾	

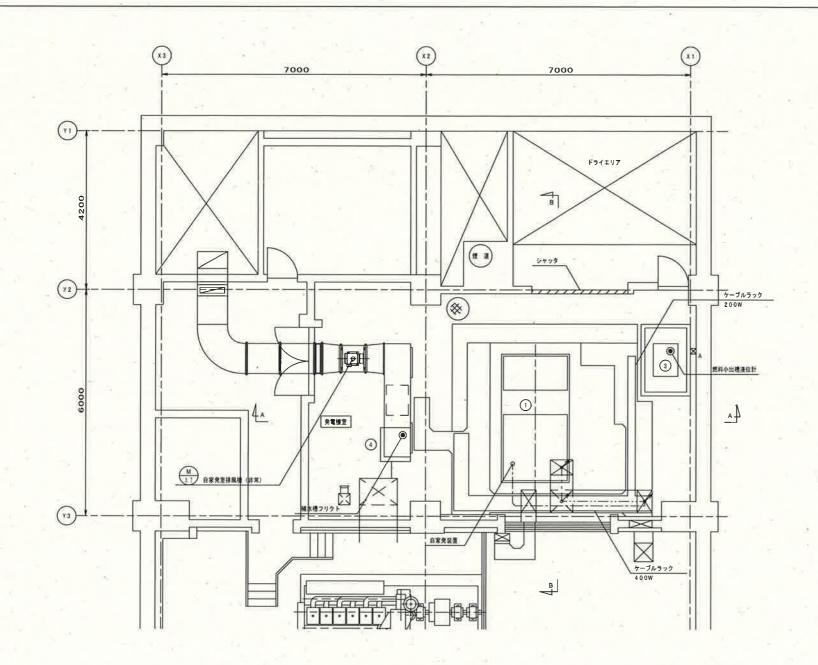

1階平面図 S=1/100

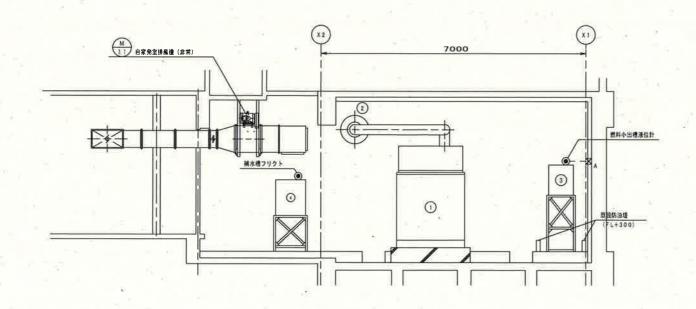

A-A断面図 S=1/100

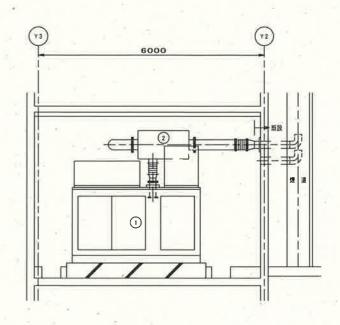

B-B断面図 S=1/100

機器名称一覧表

番号	盤記号	名 称	備考
1		自家発電機 300kVA	
2		消音器	
3		燃料小出槽 390 L	
(4)	4	補水槽 500L	

※3階電気室 No.1補機盤にて配線

:今回工事範囲

工事名	五台山ポンプ場外感震器設置工事(R7-1)							
名 称	秦ポンプ増	秦ポンプ場 1階発電機室平面図 図面No. 20/20						
縮尺	1/100	課長	補佐	係長	設計	検図		
令和7年度		(垂)	松	廣	P	(PS)		
高知市 下水道	上下水道局 施設管理課	鱼	*	瀬	(25)	W.		