



# 高知市清掃工場屋上防水改修工事

図面リスト	
図面番号	図面名称
A-1	改修特記仕様書(1)
A-2	改修特記仕様書(2)
A-3	改修特記仕様書(3)
A-4	付近見取図, 配置図兼仮設計画図
A-5	立面図【参考図】
A-6	1階平面図【参考図】
A-7	2階平面図【参考図】
A-8	3階平面図【参考図】
A-9	4階平面図【参考図】
A-10	5階平面図【参考図】
A-11	屋根伏図【参考図】
A-12	屋上①平面図, 断面図, 部分詳細図
A-13	屋上②平面図, 断面図, 部分詳細図
A-14	屋上③平面図, 断面図, 部分詳細図



項目	特記事項	項目	特記事項	項目	特記事項																																																																																																																																																																																																																					
27 事業損失補償	※現場説明書による。	5 監督職員の備品等	<p>備品等の設置 [2.4.1]</p> <table border="1"> <tr> <th>備品の種類</th> <th>機・椅子</th> <th>書棚</th> <th>黒板</th> <th>PC</th> <th>掛時計</th> </tr> <tr> <td>数</td> <td>組</td> <td>台</td> <td>枚</td> <td>台</td> <td>個</td> </tr> <tr> <th>備品の種類</th> <th>温度計</th> <th>ゴム長靴</th> <th>雨がっぱ</th> <th>保護帽</th> <th>懐中電灯</th> </tr> <tr> <td>数</td> <td>個</td> <td>足</td> <td>着</td> <td>個</td> <td>個</td> </tr> <tr> <th>備品の種類</th> <th>衣類ロッカー</th> <th>冷暖房機器</th> <th>消火器</th> <th>湯沸器</th> <th>加入電話付風扇</th> </tr> <tr> <td>数</td> <td>人用</td> <td>台</td> <td>個</td> <td>台</td> <td>台</td> </tr> <tr> <th>備品の種類</th> <th>掃除具</th> <td></td> <td></td> <td></td> <td></td> </tr> <tr> <td>数</td> <td>個</td> <td></td> <td></td> <td></td> <td></td> </tr> </table> <p>構内既存の施設(用水) ○利用できる (※有償・無償) ※利用できない          構内既存の施設(電力) ○利用できる (※有償・無償) ※利用できない</p> <p>構内既存の施設を利用できる場合で、無償の場合は、下記a)～c)による。          a) 既存設備の水栓等から直接水を使用する場合は、監督職員と協議する。          b) 既存のコンセントから直接電力を使用する場合は、監督職員と協議する。          c) 工用電源を既存建築物から分岐する場合は、原則、既設分電盤の共用回路のコンセントからとする。なお、接続する回路の負荷状態を確認し、既設負荷への波及がないようにする。また、漏電遮断器付コンセント等を使用し、安全の確保を図る。          構内既存の施設を利用できる場合で、有償の場合は、上記a)～c)に下記d)～e)を加える。          d) 工用用水は、既存設備に量水器を設けて、仮設配管を施し使用するものとする。          e) 工用電力は、原則、既存設備に電力計を設けて、仮設配電盤を設置し、使用するものとする。</p> <p>四国電力送配電網などの架空線に防護管の設置が必要な場合は、監督職員と協議する。</p>	備品の種類	機・椅子	書棚	黒板	PC	掛時計	数	組	台	枚	台	個	備品の種類	温度計	ゴム長靴	雨がっぱ	保護帽	懐中電灯	数	個	足	着	個	個	備品の種類	衣類ロッカー	冷暖房機器	消火器	湯沸器	加入電話付風扇	数	人用	台	個	台	台	備品の種類	掃除具					数	個					<p>絶縁工法のルーフィングの材料 [3.3.2]</p> <ul style="list-style-type: none"> <li>部分粘着層付改質アスファルトルーフィングシート</li> <li>種類及び厚さ ※表3.3.3及び表3.3.4による</li> <li>砂付あなあきルーフィング</li> <li>押え金物の材質及び形状 ※図示 ・アルミニウム製、L-30×15×2.0(mm)程度 [3.3.2]</li> </ul> <p>屋内防水 [3.3.3][表3.3.10]</p> <table border="1"> <tr> <th>工法</th> <th>種別</th> <th>施工箇所</th> <th>保護層</th> </tr> <tr> <td>・P1E</td> <td>・E-2</td> <td></td> <td>・設ける</td> </tr> <tr> <td>・P2E</td> <td>※E-2</td> <td></td> <td>・設けない</td> </tr> </table> <p>E-1の場合で工程3を行う場合 ※貯水槽、浴槽等の常時水に接する部分          押え金物の材質及び形状 ※アルミニウム製、L-30×15×2.0(mm)程度 [3.3.2]          平場の保護コンクリート ※80mm以上 [3.3.5]          こて仕上げの場合 ※60mm以上          床タイル張り等仕上げの場合 ※60mm以上          コンクリートの仕上りの平坦さ ※a種 ・b種 ・c種 [3.3.5][表8.1.5]</p> <p>防水層の種類 [3.4.2][表3.4.1～表3.4.3]</p> <table border="1"> <tr> <th rowspan="2">工法</th> <th rowspan="2">種別</th> <th rowspan="2">施工箇所</th> <th rowspan="2">断熱材</th> <th colspan="2">仕上塗料</th> <th rowspan="2">備考</th> </tr> <tr> <th>種類</th> <th>使用量</th> </tr> <tr> <td rowspan="3">○M4AS</td> <td>・AS-T1</td> <td></td> <td></td> <td>○高日射反射率塗料の適用</td> <td>※製造所の指定による</td> <td>改修用ドレン設ける・設けない</td> </tr> <tr> <td>・AS-T2</td> <td></td> <td></td> <td></td> <td></td> <td></td> </tr> <tr> <td>○AS-T3</td> <td>図示</td> <td></td> <td></td> <td></td> <td></td> </tr> <tr> <td rowspan="3">・M3AS ・P0AS</td> <td>・AS-T3</td> <td></td> <td></td> <td>高日射反射率塗料の適用</td> <td>※製造所の指定による</td> <td>改修用ドレン設ける・設けない</td> </tr> <tr> <td>・AS-T4</td> <td></td> <td></td> <td></td> <td></td> <td></td> </tr> <tr> <td>・AS-J1</td> <td></td> <td></td> <td></td> <td></td> <td></td> </tr> <tr> <td rowspan="3">・M3ASI ・M4ASI ・P0ASI</td> <td>・ASI-T1</td> <td></td> <td>JIS A 9521に基づく発泡プラスチック断熱材</td> <td>高日射反射率塗料の適用</td> <td>※製造所の指定による</td> <td>改修用ドレン設ける・設けない</td> </tr> <tr> <td>・ASI-J1</td> <td></td> <td>種類：※硬質ウレタンフォーム断熱材2種1号又は2号 厚さ：mm 図示</td> <td></td> <td></td> <td>設ける・設けない</td> </tr> <tr> <td></td> <td></td> <td></td> <td></td> <td></td> <td></td> </tr> </table> <p>露出防水層表面の仕上げ塗装除去 ・行う ○行わない [3.2.6]          改質アスファルトシートの種類及び厚さ ※表3.4.1から表3.4.3による [3.4.2]          粘着層付改質アスファルトシート及び部分粘着層付改質アスファルトシートの種類及び厚さ ※表3.4.1から表3.4.3による [3.4.2]          押え金物の材質及び形状 ※図示 ・アルミニウム製、L-30×15×2.0(mm)程度 [3.4.2]          脱気装置の種類及び設置数量 ※製造所の指定とする [3.4.3]</p> <p>合成高分子系ルーフィングシート防水 [3.5.2][表3.5.1～表3.5.2]</p> <table border="1"> <tr> <th rowspan="2">工法</th> <th rowspan="2">種別</th> <th rowspan="2">施工箇所</th> <th rowspan="2">厚さ(mm)</th> <th colspan="2">仕上塗料</th> <th rowspan="2">高日射反射率塗料の適用</th> <th rowspan="2">備考</th> </tr> <tr> <th>種類</th> <th>使用量</th> </tr> <tr> <td rowspan="3">・POS ・S4S</td> <td>・S-F1</td> <td></td> <td>※1.2</td> <td></td> <td>※製造所の仕様による</td> <td></td> <td>改修用ドレン設ける・設けない</td> </tr> <tr> <td>・S-F2</td> <td></td> <td>※2.0</td> <td></td> <td></td> <td></td> <td></td> </tr> <tr> <td>・S-M1</td> <td></td> <td>※1.5</td> <td></td> <td>※製造所の仕様による</td> <td></td> <td></td> </tr> <tr> <td rowspan="3">○S3S</td> <td>・S-F1</td> <td></td> <td>※1.2</td> <td></td> <td>※製造所の仕様による</td> <td></td> <td>改修用ドレン設ける・設けない</td> </tr> <tr> <td>○S-F2</td> <td></td> <td>※2.0</td> <td></td> <td></td> <td></td> <td></td> </tr> <tr> <td>・S-M1</td> <td></td> <td>※1.5</td> <td></td> <td>※製造所の仕様による</td> <td></td> <td></td> </tr> <tr> <td rowspan="3">・M4S</td> <td>・S-M1</td> <td></td> <td>※1.5</td> <td></td> <td>※製造所の仕様による</td> <td></td> <td>改修用ドレン設ける・設けない</td> </tr> <tr> <td>・S-M2</td> <td></td> <td>※1.5</td> <td></td> <td></td> <td></td> <td></td> </tr> <tr> <td>・S-C1</td> <td></td> <td>※1.0</td> <td></td> <td></td> <td></td> <td>立上り保護モルタルの塗厚・図示・7mm</td> </tr> </table> <p>断熱工法に用いる断熱材 (SI-F1, SI-F2, SI-M1, SI-M2の場合) [3.5.2]</p> <table border="1"> <tr> <th>工法</th> <th>材料</th> <th>厚さ</th> </tr> <tr> <td>機械的固定工法</td> <td>JIS A 9521(建築用断熱材)に基づく発泡プラスチック断熱材</td> <td></td> </tr> <tr> <td>固定工法</td> <td>種類：※硬質ウレタンフォーム断熱材2種1号又は2号</td> <td>図示</td> </tr> <tr> <td>接着工法</td> <td>JIS A 9521に基づく発泡プラスチック断熱材</td> <td>図示</td> </tr> </table> <p>S-M2及びSI-M2の立上り面の工法及びシートの厚さ          工法：※図示 ・接着工法(厚さ mm) ・機械固定工法(厚さ mm) [表3.1.1]          立上り部等の防水層撤去 ○行う ・行わない          立上り部等の保護層撤去 ・行う ・行わない          POS工法及びPOS I工法(機械的固定工法)の立上り部等の既存保護層を撤去し防水層を非撤去とした場合の既存防水層の処理 ※3.2.6(4)(ウ)(g)による [表3.5.2]          固定金具の材質及び形状 ※防錆処理した鋼板、ステンレス鋼板またはそれらの鋼板の片面及び両面に樹脂を積層加工したもの [3.5.2]          厚さ(mm) ※0.4以上          S-M1及びSI-M2の絶縁用シート及び可塑性移行防止用シート材質 ※発泡ポリエチレンシート [3.5.2]          脱気装置の種類及び設置数量 ※製造所の仕様による [3.5.3]          SI-M1及びSI-M2の防湿用フィルムの設置 ※設けない ・設ける [表3.5.2]          プレキャストコンクリート下地の目地処理(接着工法の場合) [3.5.4]          ・行う(図示) ・行わない          S-F1及びSI-F1のプレキャストコンクリート下地の入隅部増張り ・行う(図示) ・行わない [3.5.4]          一般部のルーフィングシートの張付けで機械的固定工法の場合 [3.5.4]          ・行う(図示) ・行わない          建築基準法に基づく風圧力の(※1・1.15・1.3)倍の風圧力に対応した工法</p>	工法	種別	施工箇所	保護層	・P1E	・E-2		・設ける	・P2E	※E-2		・設けない	工法	種別	施工箇所	断熱材	仕上塗料		備考	種類	使用量	○M4AS	・AS-T1			○高日射反射率塗料の適用	※製造所の指定による	改修用ドレン設ける・設けない	・AS-T2						○AS-T3	図示					・M3AS ・P0AS	・AS-T3			高日射反射率塗料の適用	※製造所の指定による	改修用ドレン設ける・設けない	・AS-T4						・AS-J1						・M3ASI ・M4ASI ・P0ASI	・ASI-T1		JIS A 9521に基づく発泡プラスチック断熱材	高日射反射率塗料の適用	※製造所の指定による	改修用ドレン設ける・設けない	・ASI-J1		種類：※硬質ウレタンフォーム断熱材2種1号又は2号 厚さ：mm 図示			設ける・設けない							工法	種別	施工箇所	厚さ(mm)	仕上塗料		高日射反射率塗料の適用	備考	種類	使用量	・POS ・S4S	・S-F1		※1.2		※製造所の仕様による		改修用ドレン設ける・設けない	・S-F2		※2.0					・S-M1		※1.5		※製造所の仕様による			○S3S	・S-F1		※1.2		※製造所の仕様による		改修用ドレン設ける・設けない	○S-F2		※2.0					・S-M1		※1.5		※製造所の仕様による			・M4S	・S-M1		※1.5		※製造所の仕様による		改修用ドレン設ける・設けない	・S-M2		※1.5					・S-C1		※1.0				立上り保護モルタルの塗厚・図示・7mm	工法	材料	厚さ	機械的固定工法	JIS A 9521(建築用断熱材)に基づく発泡プラスチック断熱材		固定工法	種類：※硬質ウレタンフォーム断熱材2種1号又は2号	図示	接着工法	JIS A 9521に基づく発泡プラスチック断熱材	図示
備品の種類	機・椅子	書棚	黒板	PC	掛時計																																																																																																																																																																																																																					
数	組	台	枚	台	個																																																																																																																																																																																																																					
備品の種類	温度計	ゴム長靴	雨がっぱ	保護帽	懐中電灯																																																																																																																																																																																																																					
数	個	足	着	個	個																																																																																																																																																																																																																					
備品の種類	衣類ロッカー	冷暖房機器	消火器	湯沸器	加入電話付風扇																																																																																																																																																																																																																					
数	人用	台	個	台	台																																																																																																																																																																																																																					
備品の種類	掃除具																																																																																																																																																																																																																									
数	個																																																																																																																																																																																																																									
工法	種別	施工箇所	保護層																																																																																																																																																																																																																							
・P1E	・E-2		・設ける																																																																																																																																																																																																																							
・P2E	※E-2		・設けない																																																																																																																																																																																																																							
工法	種別	施工箇所	断熱材	仕上塗料		備考																																																																																																																																																																																																																				
				種類	使用量																																																																																																																																																																																																																					
○M4AS	・AS-T1			○高日射反射率塗料の適用	※製造所の指定による	改修用ドレン設ける・設けない																																																																																																																																																																																																																				
	・AS-T2																																																																																																																																																																																																																									
	○AS-T3	図示																																																																																																																																																																																																																								
・M3AS ・P0AS	・AS-T3			高日射反射率塗料の適用	※製造所の指定による	改修用ドレン設ける・設けない																																																																																																																																																																																																																				
	・AS-T4																																																																																																																																																																																																																									
	・AS-J1																																																																																																																																																																																																																									
・M3ASI ・M4ASI ・P0ASI	・ASI-T1		JIS A 9521に基づく発泡プラスチック断熱材	高日射反射率塗料の適用	※製造所の指定による	改修用ドレン設ける・設けない																																																																																																																																																																																																																				
	・ASI-J1		種類：※硬質ウレタンフォーム断熱材2種1号又は2号 厚さ：mm 図示			設ける・設けない																																																																																																																																																																																																																				
工法	種別	施工箇所	厚さ(mm)	仕上塗料		高日射反射率塗料の適用	備考																																																																																																																																																																																																																			
				種類	使用量																																																																																																																																																																																																																					
・POS ・S4S	・S-F1		※1.2		※製造所の仕様による		改修用ドレン設ける・設けない																																																																																																																																																																																																																			
	・S-F2		※2.0																																																																																																																																																																																																																							
	・S-M1		※1.5		※製造所の仕様による																																																																																																																																																																																																																					
○S3S	・S-F1		※1.2		※製造所の仕様による		改修用ドレン設ける・設けない																																																																																																																																																																																																																			
	○S-F2		※2.0																																																																																																																																																																																																																							
	・S-M1		※1.5		※製造所の仕様による																																																																																																																																																																																																																					
・M4S	・S-M1		※1.5		※製造所の仕様による		改修用ドレン設ける・設けない																																																																																																																																																																																																																			
	・S-M2		※1.5																																																																																																																																																																																																																							
	・S-C1		※1.0				立上り保護モルタルの塗厚・図示・7mm																																																																																																																																																																																																																			
工法	材料	厚さ																																																																																																																																																																																																																								
機械的固定工法	JIS A 9521(建築用断熱材)に基づく発泡プラスチック断熱材																																																																																																																																																																																																																									
固定工法	種類：※硬質ウレタンフォーム断熱材2種1号又は2号	図示																																																																																																																																																																																																																								
接着工法	JIS A 9521に基づく発泡プラスチック断熱材	図示																																																																																																																																																																																																																								
29 完成写真	<p>下表のものを監督職員に提出する。</p> <table border="1"> <tr> <th>位置</th> <th>分類・規格</th> <th>撮影枚数</th> <th>部数</th> <th>原画の大きさ(mm)</th> </tr> <tr> <td>・各室</td> <td>手孔版(L版)</td> <td>※2枚</td> <td>※1部</td> <td>・100×125以上</td> </tr> <tr> <td>・外部</td> <td>キャビネ版</td> <td>※4枚</td> <td>※1部</td> <td>・24×36以上</td> </tr> <tr> <td>・外部</td> <td>半切パネル(木製枠※アルミ枠)</td> <td>※1枚</td> <td>※1部</td> <td></td> </tr> <tr> <td>・</td> <td>スライド</td> <td></td> <td>※1部</td> <td></td> </tr> </table> <p>カラー・電子データ化(CD-R等)し、すべて提出する。          撮影箇所は監督職員と協議する。          上表のほか、監督職員指示の箇所をデジタルカメラにて撮影し、CD-R等にて提出する。          画像形式等 フォーマット：JPEG 画質：標準 画像サイズ：1024×768ピクセル程度</p> <p>施工範囲</p> <ul style="list-style-type: none"> <li>貫通孔、開口部の補強 ※下表 ・図示</li> <li>壁、天井の仕上材、下地材の切込み及び下地材の補強 ※下表 ・図示</li> <li>駆動装置が電動による建具類の2次配線及び操作スイッチ</li> <li>自動閉鎖装置取付け箇所の切込み及び補強</li> </ul> <table border="1"> <tr> <th>補強種別</th> <th>内容</th> </tr> <tr> <td>貫通孔、開口部の補強</td> <td>梁</td> </tr> <tr> <td></td> <td>壁</td> </tr> <tr> <td></td> <td>スラブ</td> </tr> <tr> <td>壁切込み及び補強</td> <td></td> </tr> <tr> <td>天井切込み及び補強</td> <td></td> </tr> </table>	位置	分類・規格	撮影枚数	部数	原画の大きさ(mm)	・各室	手孔版(L版)	※2枚	※1部	・100×125以上	・外部	キャビネ版	※4枚	※1部	・24×36以上	・外部	半切パネル(木製枠※アルミ枠)	※1枚	※1部		・	スライド		※1部		補強種別	内容	貫通孔、開口部の補強	梁		壁		スラブ	壁切込み及び補強		天井切込み及び補強		<p>6 工事用水・電力</p> <p>7 仮囲い</p> <p>8 仮設物撤去後の整地・残片付け</p> <p>防水改修工事</p> <p>① 降雨等に対する養生方法 ※3.1.3(5)による [3.1.3]</p> <p>② 既存下地の処理 既存下地の補修箇所、範囲、数量等 ※図示 [3.2.6]          設備機器架台、配管受部、パラペット、貫通パイプ回り、手すり・丸環の取付け部、塔屋出入口部、防水層末端部等の納まり部の処理 ※図示(図示のない場合は監督職員と協議による) ・製造所の仕様による</p> <p>3 アスファルト防水</p> <p>屋根保護防水</p> <table border="1"> <tr> <th>工法</th> <th>種別</th> <th>施工箇所</th> <th>断熱材の厚さ</th> <th>絶縁用シート</th> <th>立上り部の保護</th> </tr> <tr> <td rowspan="3">・P2A</td> <td>・A-1</td> <td></td> <td></td> <td>※ポリエチレンフィルム厚さ0.15mm以上</td> <td>・乾式保護材</td> </tr> <tr> <td>※A-2</td> <td></td> <td></td> <td>・フラットマックス</td> <td>・れんが押え</td> </tr> <tr> <td>・A-3</td> <td></td> <td></td> <td>・フラットマックス(70g/m2程度)</td> <td>・コンクリート押え</td> </tr> <tr> <td rowspan="2">・P1B</td> <td>・B-1</td> <td></td> <td></td> <td></td> <td></td> </tr> <tr> <td>※B-2</td> <td></td> <td></td> <td></td> <td></td> </tr> <tr> <td rowspan="3">・P2AI</td> <td>・AI-1</td> <td></td> <td>厚さ：mm</td> <td>※フラットマックス(70g/m2程度)</td> <td></td> </tr> <tr> <td>※AI-2</td> <td></td> <td>図示</td> <td></td> <td></td> </tr> <tr> <td>・AI-3</td> <td></td> <td></td> <td></td> <td></td> </tr> <tr> <td rowspan="2">・P1BI</td> <td>・BI-1</td> <td></td> <td></td> <td></td> <td></td> </tr> <tr> <td>※BI-2</td> <td></td> <td></td> <td></td> <td></td> </tr> </table> <p>改質アスファルトルーフィングシートの種類及び厚さ [3.3.2]          ※表3.3.5及び表3.3.6による          絶縁工法のルーフィングの材料 [3.3.2]          ・部分粘着層付改質アスファルトルーフィングシート          種類及び厚さ ※表3.3.3及び表3.3.4による          ・砂付あなあきルーフィング          押え金物の材質及び形状 ※図示 ・アルミニウム製、L-30×15×2.0(mm)程度 [3.3.2]</p> <p>乾式保護材 ・薬系パネル(Ⅰ種 ※Ⅱ種) ・金属複合板 [3.3.5]          製造所 評価名簿による          立上り部への断熱材及び絶縁用シートの設置 [表3.3.4][表3.3.5]          ・適用する ・適用しない          平場の保護コンクリート [3.3.5]          こて仕上げの場合 ※80mm以上          床タイル張り等仕上げの場合 ※60mm以上          コンクリートの仕上りの平坦さ [3.3.5][表8.1.5]          ※a種 ・b種 ・c種          屋上排水溝 ・図示 [3.3.5]</p> <p>屋根露出防水</p> <table border="1"> <tr> <th>工法</th> <th>種別</th> <th>施工箇所</th> <th>断熱材</th> <th colspan="2">仕上塗料</th> <th>備考</th> </tr> <tr> <td rowspan="4">M4C</td> <td>・C-1</td> <td></td> <td></td> <td>高日射反射率塗料の適用</td> <td>※製造所の指定による</td> <td></td> </tr> <tr> <td>※C-2</td> <td></td> <td></td> <td></td> <td></td> <td></td> </tr> <tr> <td>・C-3</td> <td></td> <td></td> <td></td> <td></td> <td></td> </tr> <tr> <td>・C-4</td> <td></td> <td></td> <td></td> <td></td> <td></td> </tr> <tr> <td rowspan="2">M3D P0D</td> <td>・D-1</td> <td></td> <td></td> <td>高日射反射率塗料の適用</td> <td>※製造所の指定による</td> <td>改修用ドレン設ける・設けない</td> </tr> <tr> <td>※D-2</td> <td></td> <td></td> <td></td> <td></td> <td></td> </tr> <tr> <td rowspan="3">P0DI M3DI M4DI</td> <td>・DI-1</td> <td></td> <td>JIS A 9521に基づく発泡プラスチック断熱材</td> <td>高日射反射率塗料の適用</td> <td>※製造所の指定による</td> <td>改修用ドレン設ける・設けない</td> </tr> <tr> <td>※DI-2</td> <td></td> <td>種類：※硬質ウレタンフォーム断熱材2種1号又は2号 厚さ：mm 図示</td> <td></td> <td></td> <td></td> </tr> <tr> <td></td> <td></td> <td></td> <td></td> <td></td> <td></td> </tr> </table> <p>立上り部等の防水層撤去 ・行う ・行わない [表3.1.1]          立上り部等の保護層撤去 ・行う ・行わない          露出防水層表面の仕上げ塗装除去 ・行う ・行わない [3.2.6]          脱気装置の種類及び設置数量 ※製造所の指定とする          屋根露出防水絶縁断熱工法の場合で、ルーフトレンドレン及び立上り部周辺の断熱材の張りじまい位置 ※図示</p>	工法	種別	施工箇所	断熱材の厚さ	絶縁用シート	立上り部の保護	・P2A	・A-1			※ポリエチレンフィルム厚さ0.15mm以上	・乾式保護材	※A-2			・フラットマックス	・れんが押え	・A-3			・フラットマックス(70g/m2程度)	・コンクリート押え	・P1B	・B-1					※B-2					・P2AI	・AI-1		厚さ：mm	※フラットマックス(70g/m2程度)		※AI-2		図示			・AI-3					・P1BI	・BI-1					※BI-2					工法	種別	施工箇所	断熱材	仕上塗料		備考	M4C	・C-1			高日射反射率塗料の適用	※製造所の指定による		※C-2						・C-3						・C-4						M3D P0D	・D-1			高日射反射率塗料の適用	※製造所の指定による	改修用ドレン設ける・設けない	※D-2						P0DI M3DI M4DI	・DI-1		JIS A 9521に基づく発泡プラスチック断熱材	高日射反射率塗料の適用	※製造所の指定による	改修用ドレン設ける・設けない	※DI-2		種類：※硬質ウレタンフォーム断熱材2種1号又は2号 厚さ：mm 図示										<p>④ 改質アスファルトシート防水</p> <p>⑤ 合成高分子系ルーフィングシート防水</p>																																																						
位置	分類・規格	撮影枚数	部数	原画の大きさ(mm)																																																																																																																																																																																																																						
・各室	手孔版(L版)	※2枚	※1部	・100×125以上																																																																																																																																																																																																																						
・外部	キャビネ版	※4枚	※1部	・24×36以上																																																																																																																																																																																																																						
・外部	半切パネル(木製枠※アルミ枠)	※1枚	※1部																																																																																																																																																																																																																							
・	スライド		※1部																																																																																																																																																																																																																							
補強種別	内容																																																																																																																																																																																																																									
貫通孔、開口部の補強	梁																																																																																																																																																																																																																									
	壁																																																																																																																																																																																																																									
	スラブ																																																																																																																																																																																																																									
壁切込み及び補強																																																																																																																																																																																																																										
天井切込み及び補強																																																																																																																																																																																																																										
工法	種別	施工箇所	断熱材の厚さ	絶縁用シート	立上り部の保護																																																																																																																																																																																																																					
・P2A	・A-1			※ポリエチレンフィルム厚さ0.15mm以上	・乾式保護材																																																																																																																																																																																																																					
	※A-2			・フラットマックス	・れんが押え																																																																																																																																																																																																																					
	・A-3			・フラットマックス(70g/m2程度)	・コンクリート押え																																																																																																																																																																																																																					
・P1B	・B-1																																																																																																																																																																																																																									
	※B-2																																																																																																																																																																																																																									
・P2AI	・AI-1		厚さ：mm	※フラットマックス(70g/m2程度)																																																																																																																																																																																																																						
	※AI-2		図示																																																																																																																																																																																																																							
	・AI-3																																																																																																																																																																																																																									
・P1BI	・BI-1																																																																																																																																																																																																																									
	※BI-2																																																																																																																																																																																																																									
工法	種別	施工箇所	断熱材	仕上塗料		備考																																																																																																																																																																																																																				
M4C	・C-1			高日射反射率塗料の適用	※製造所の指定による																																																																																																																																																																																																																					
	※C-2																																																																																																																																																																																																																									
	・C-3																																																																																																																																																																																																																									
	・C-4																																																																																																																																																																																																																									
M3D P0D	・D-1			高日射反射率塗料の適用	※製造所の指定による	改修用ドレン設ける・設けない																																																																																																																																																																																																																				
	※D-2																																																																																																																																																																																																																									
P0DI M3DI M4DI	・DI-1		JIS A 9521に基づく発泡プラスチック断熱材	高日射反射率塗料の適用	※製造所の指定による	改修用ドレン設ける・設けない																																																																																																																																																																																																																				
	※DI-2		種類：※硬質ウレタンフォーム断熱材2種1号又は2号 厚さ：mm 図示																																																																																																																																																																																																																							
30 別途設備工事との取合い	<p>施工範囲</p> <ul style="list-style-type: none"> <li>貫通孔、開口部の補強 ※下表 ・図示</li> <li>壁、天井の仕上材、下地材の切込み及び下地材の補強 ※下表 ・図示</li> <li>駆動装置が電動による建具類の2次配線及び操作スイッチ</li> <li>自動閉鎖装置取付け箇所の切込み及び補強</li> </ul> <table border="1"> <tr> <th>補強種別</th> <th>内容</th> </tr> <tr> <td>貫通孔、開口部の補強</td> <td>梁</td> </tr> <tr> <td></td> <td>壁</td> </tr> <tr> <td></td> <td>スラブ</td> </tr> <tr> <td>壁切込み及び補強</td> <td></td> </tr> <tr> <td>天井切込み及び補強</td> <td></td> </tr> </table>	補強種別	内容	貫通孔、開口部の補強	梁		壁		スラブ	壁切込み及び補強		天井切込み及び補強		<p>9 撤去部分</p> <p>32 不当要求等への対応</p> <p>33 消防計画</p> <p>④ 工事特性等</p>	<p>31 仮設工事(改修)</p> <p>① 足場その他</p> <p>② 養生</p> <p>3 仮設間仕切り(屋内)</p> <p>④ 監督職員事務所</p>																																																																																																																																																																																																											
補強種別	内容																																																																																																																																																																																																																									
貫通孔、開口部の補強	梁																																																																																																																																																																																																																									
	壁																																																																																																																																																																																																																									
	スラブ																																																																																																																																																																																																																									
壁切込み及び補強																																																																																																																																																																																																																										
天井切込み及び補強																																																																																																																																																																																																																										
				工事名	係 係長 課長補佐 課長 図面番号																																																																																																																																																																																																																					
				高知市 都市建設部 公共建築課	高知市清掃工場屋上防水改修工事																																																																																																																																																																																																																					
				図面名 改修特記仕様書(2) 2024.04 縮尺 1/	作図 年 月 日																																																																																																																																																																																																																					

項目	特記事項	項目	特記事項	項目	特記事項																																								
⑥ 塗膜防水	<p>防水層の種類別 [3.6.3][表3.6.1~表3.6.3]</p> <table border="1"> <thead> <tr> <th rowspan="2">工法</th> <th rowspan="2">種別</th> <th rowspan="2">施工箇所</th> <th colspan="2">仕上塗料</th> <th rowspan="2">高日射反射率塗料の適用</th> <th rowspan="2">備考</th> </tr> <tr> <th>種類</th> <th>使用量</th> </tr> </thead> <tbody> <tr> <td rowspan="2">POX ・L4X</td> <td>・X-1 ・X-1H</td> <td rowspan="2">図示</td> <td rowspan="2">※2成分形アクリル樹脂系 ・ふっ素樹脂系 ・アクリル樹脂系</td> <td rowspan="2">※製造所の仕様による</td> <td rowspan="2">○</td> <td>改修用ドレン ・設ける ○設けない</td> </tr> <tr> <td>・X-2 ・X-2H</td> <td></td> <td></td> </tr> <tr> <td>・PIY ・PIY</td> <td>※Y-2</td> <td></td> <td></td> <td></td> <td></td> <td>保護層 ・設ける ・設けない</td> </tr> </tbody> </table> <p>絶縁工法における脱気装置の種類及び設置数量 ※主材料の製造所の仕様による [3.6.3] ウレタン防水材 ※化学物質MOCAを含有しないもの</p> <p>ガラスマット ・1層タイプ ・2層タイプ 表面の仕上げ ・平滑 ・粗面 押え金物の材質 ※アルミニウム 押え金物の寸法 ※図示</p>	工法	種別	施工箇所	仕上塗料		高日射反射率塗料の適用	備考	種類	使用量	POX ・L4X	・X-1 ・X-1H	図示	※2成分形アクリル樹脂系 ・ふっ素樹脂系 ・アクリル樹脂系	※製造所の仕様による	○	改修用ドレン ・設ける ○設けない	・X-2 ・X-2H			・PIY ・PIY	※Y-2					保護層 ・設ける ・設けない																		
工法	種別				施工箇所	仕上塗料			高日射反射率塗料の適用	備考																																			
		種類	使用量																																										
POX ・L4X	・X-1 ・X-1H	図示	※2成分形アクリル樹脂系 ・ふっ素樹脂系 ・アクリル樹脂系	※製造所の仕様による	○	改修用ドレン ・設ける ○設けない																																							
	・X-2 ・X-2H																																												
・PIY ・PIY	※Y-2					保護層 ・設ける ・設けない																																							
7 FRP防水																																													
⑧ シーリング	<p>シーリング改修工法の種類 [3.1.4][3.7.4~3.7.7][表3.1.2]</p> <ul style="list-style-type: none"> <li>・シーリング充填工法 ○シーリング再充填工法 ・拡幅シーリング再充填工法</li> <li>・ブリッジ工法</li> </ul> <p>ボンドプレーカー張り ・適用する [3.7.7] エッジング材張り ・適用する</p> <p>シーリング材の種類、施工箇所 [3.1.4][3.7.2][表3.7.1] ※下表による(下表以外は表3.7.1による)</p> <table border="1"> <thead> <tr> <th>種類(記号)</th> <th>主成分による区分</th> <th>施工箇所</th> </tr> </thead> <tbody> <tr> <td>・SR-1</td> <td rowspan="2">シリコーン系</td> <td></td> </tr> <tr> <td>・SR-2</td> <td></td> </tr> <tr> <td>○MS-2</td> <td>変成シリコーン系</td> <td>全て</td> </tr> <tr> <td>・PS-2</td> <td>ポリサルファイド系</td> <td></td> </tr> <tr> <td>・PU-2</td> <td>ポリウレタン系</td> <td></td> </tr> </tbody> </table> <p>仕上げを行わない箇所 ( ) [3.7.3]</p> <p>シーリング材の目地寸法 [3.7.3]</p> <table border="1"> <thead> <tr> <th>箇所</th> <th>打継ぎ/ひび割れ誘発目地</th> <th>ガラス回りの目地</th> <th>左記以外の目地</th> </tr> </thead> <tbody> <tr> <td>幅(mm)</td> <td>※20以上</td> <td>※幅及び深さ5以上[6.13</td> <td>※10以上</td> </tr> <tr> <td>深さ(mm)</td> <td>※10以上</td> <td>.3]による場合を除く)</td> <td>※10以上</td> </tr> </tbody> </table> <p>接着性試験 [3.7.8] ※簡易接着性試験 ・引張接着性試験</p> <p>材料 [3.8.2][表3.8.1]</p> <table border="1"> <thead> <tr> <th>材種</th> <th>寸法</th> <th>施工箇所</th> </tr> </thead> <tbody> <tr> <td>・硬質ポリ塩化ビニル管(VP)</td> <td></td> <td>※たてどい</td> </tr> <tr> <td>・硬質ポリ塩化ビニル管カラー(ｶﾗｰVP)</td> <td></td> <td>※たてどい</td> </tr> <tr> <td>・硬質塩化ビニル雨どい</td> <td></td> <td>※軒どい ・たてどい</td> </tr> </tbody> </table> <p>といた受金物及び足金物の材種、形状及び取付け間隔 [3.8.2] 材種: ※ステンレス製 ・溶融亜鉛めっき その他: ※表3.8.2による</p> <p>防露材のホルムアルデヒド放出量 ※F☆☆☆☆ [3.8.2] 既存のといその他の撤去 ※図示 [3.8.3] 降雨等に対する養生方法 ※監督職員と協議による ・図示 銅管製といの防露巻き ・表3.8.4による たてどい受金物の取付け ・図示 ルーフドレンの取付け ・水はけがよく、床面より下げ、周囲の隙間にモルタルを充填する。</p>	種類(記号)	主成分による区分	施工箇所	・SR-1	シリコーン系		・SR-2		○MS-2	変成シリコーン系	全て	・PS-2	ポリサルファイド系		・PU-2	ポリウレタン系		箇所	打継ぎ/ひび割れ誘発目地	ガラス回りの目地	左記以外の目地	幅(mm)	※20以上	※幅及び深さ5以上[6.13	※10以上	深さ(mm)	※10以上	.3]による場合を除く)	※10以上	材種	寸法	施工箇所	・硬質ポリ塩化ビニル管(VP)		※たてどい	・硬質ポリ塩化ビニル管カラー(ｶﾗｰVP)		※たてどい	・硬質塩化ビニル雨どい		※軒どい ・たてどい			
種類(記号)	主成分による区分	施工箇所																																											
・SR-1	シリコーン系																																												
・SR-2																																													
○MS-2	変成シリコーン系	全て																																											
・PS-2	ポリサルファイド系																																												
・PU-2	ポリウレタン系																																												
箇所	打継ぎ/ひび割れ誘発目地	ガラス回りの目地	左記以外の目地																																										
幅(mm)	※20以上	※幅及び深さ5以上[6.13	※10以上																																										
深さ(mm)	※10以上	.3]による場合を除く)	※10以上																																										
材種	寸法	施工箇所																																											
・硬質ポリ塩化ビニル管(VP)		※たてどい																																											
・硬質ポリ塩化ビニル管カラー(ｶﾗｰVP)		※たてどい																																											
・硬質塩化ビニル雨どい		※軒どい ・たてどい																																											
9 とい																																													
10 アルミニウム製笠木	<p>種類 ・オープン形式( ・押出250形 ・押出300形 ・押出350形) [3.9.2][表3.9.1] ・板材折曲げ形( ・オープン形式 ・シール形式) 本体幅( )mm 板厚(※2.0 )mm</p> <p>表面処理 種別 表5.2.2による( )種 色合い等 ※標準色</p> <p>既存の笠木等の撤去 ・行う(範囲 ※図示 ) ・行わない ・一時取外し再取付け[3.9.3] 新規アルミニウム製笠木の下地の補修工法 ※図示 板材折曲げ形笠木の取付方法 ※図示 笠木の固定金具の固定工法 建築基準法に基づく風圧力の(※1 ・1.15 ・1.3)倍の風圧力に対応した工法</p> <p>受注者、施工者、材料製造所連名による10年保証(完成届提出日より15日後から)</p>																																												
① 保証書 (シーリング除く)																																													
② 高日射反射率塗料塗り	JIS K 5675 (屋根用高日射反射率塗料) に適合するもの、または、グリーン購入法の高日射反射率防水に適合する保護塗料とする。																																												

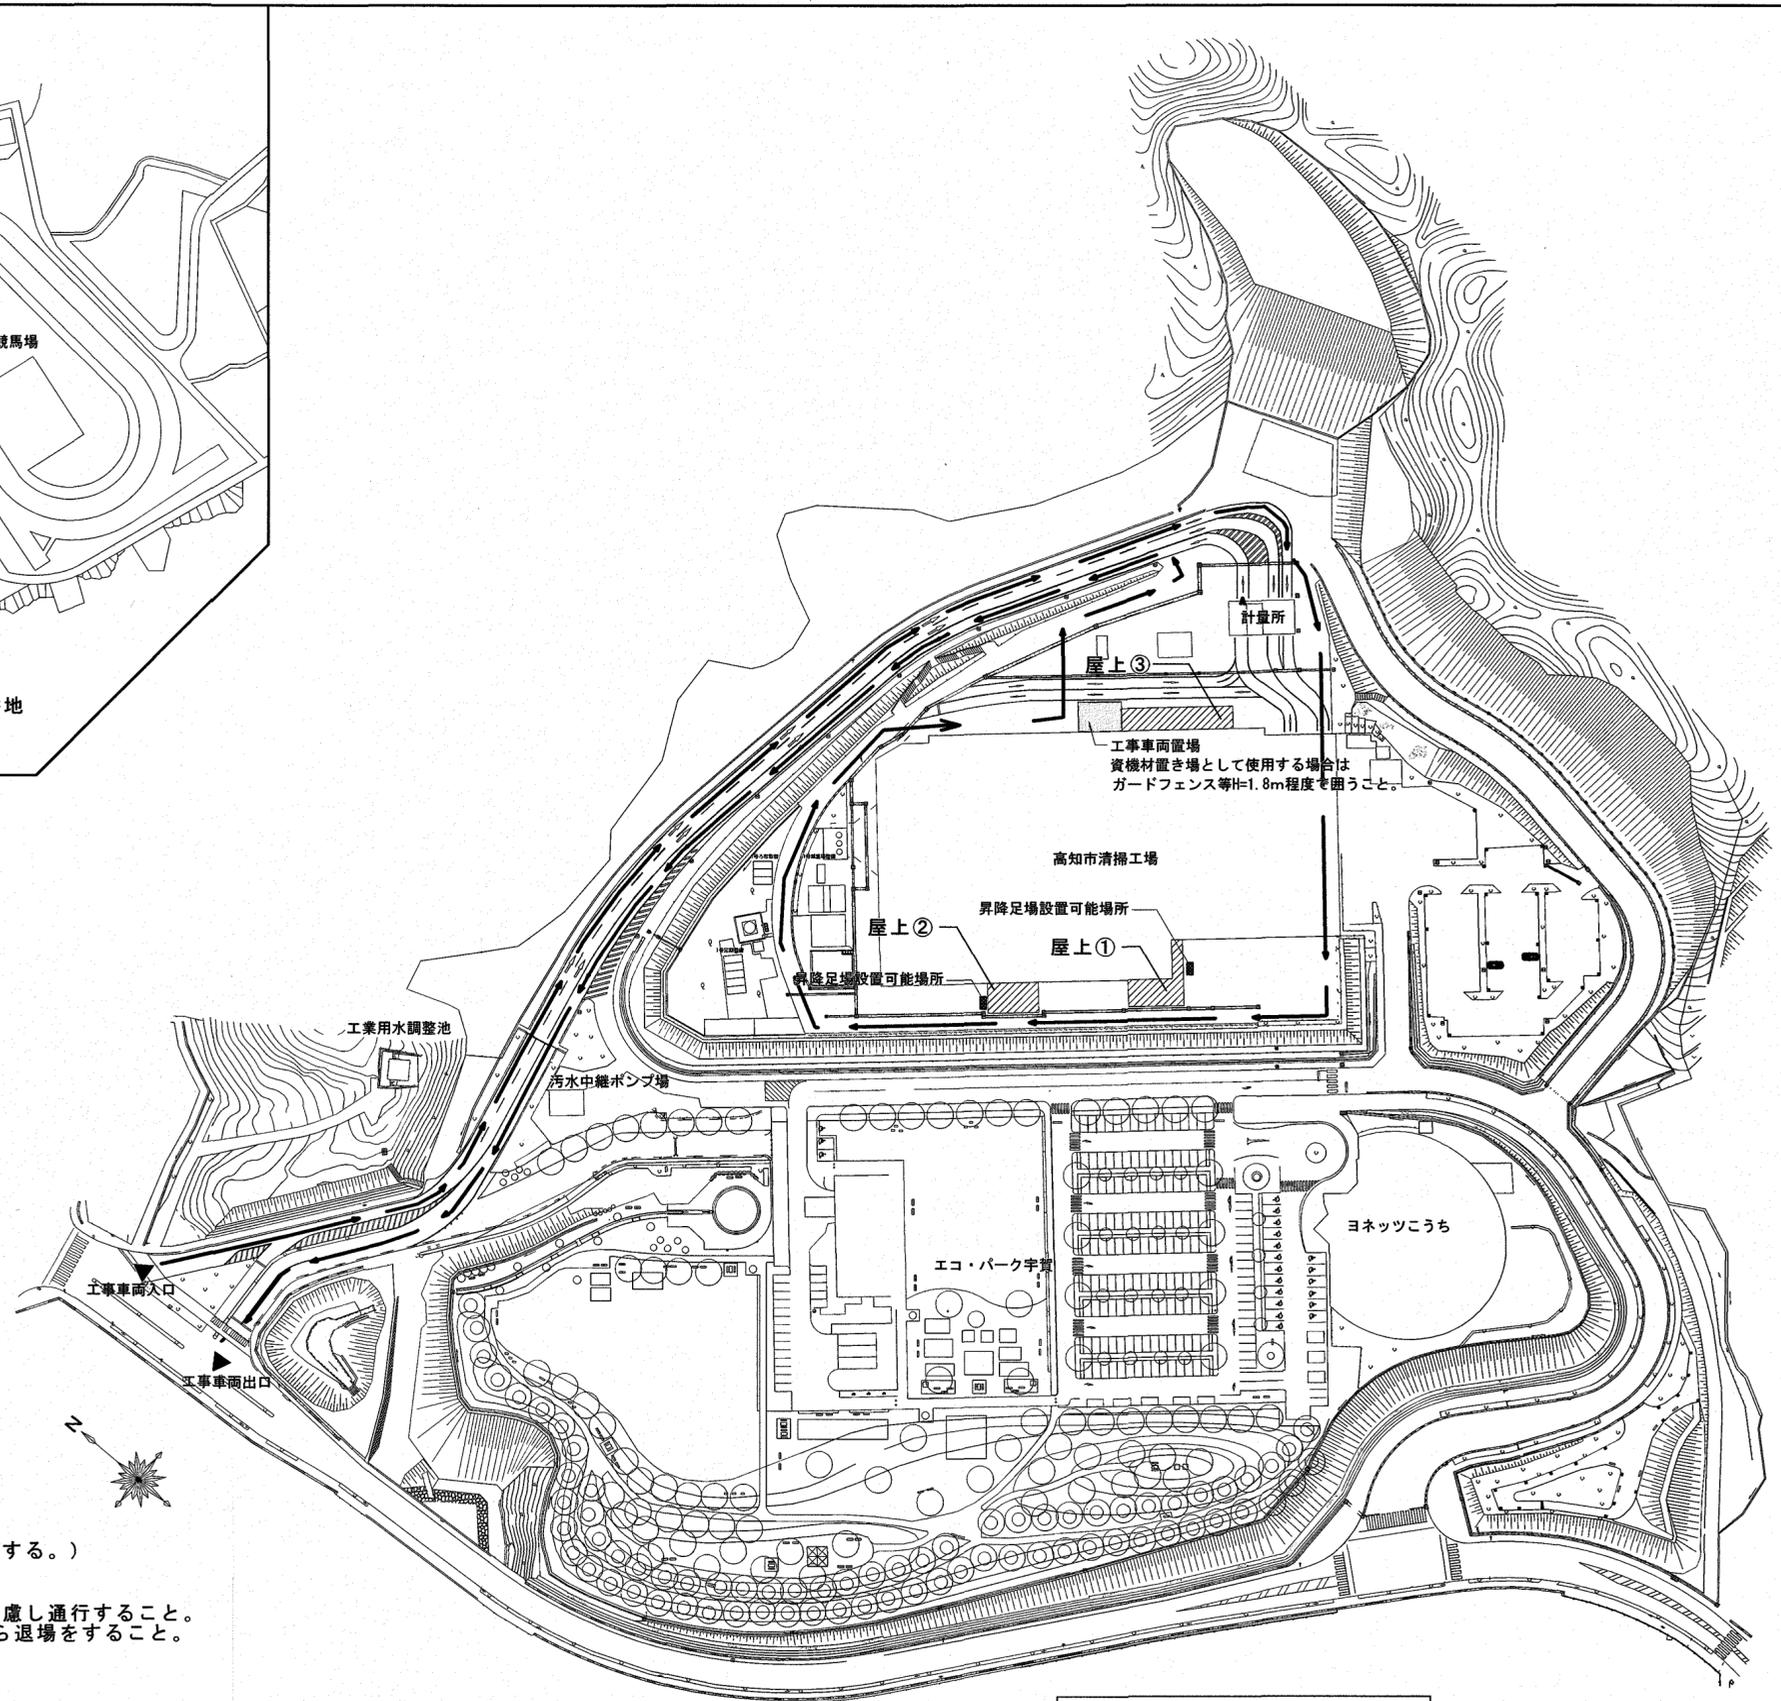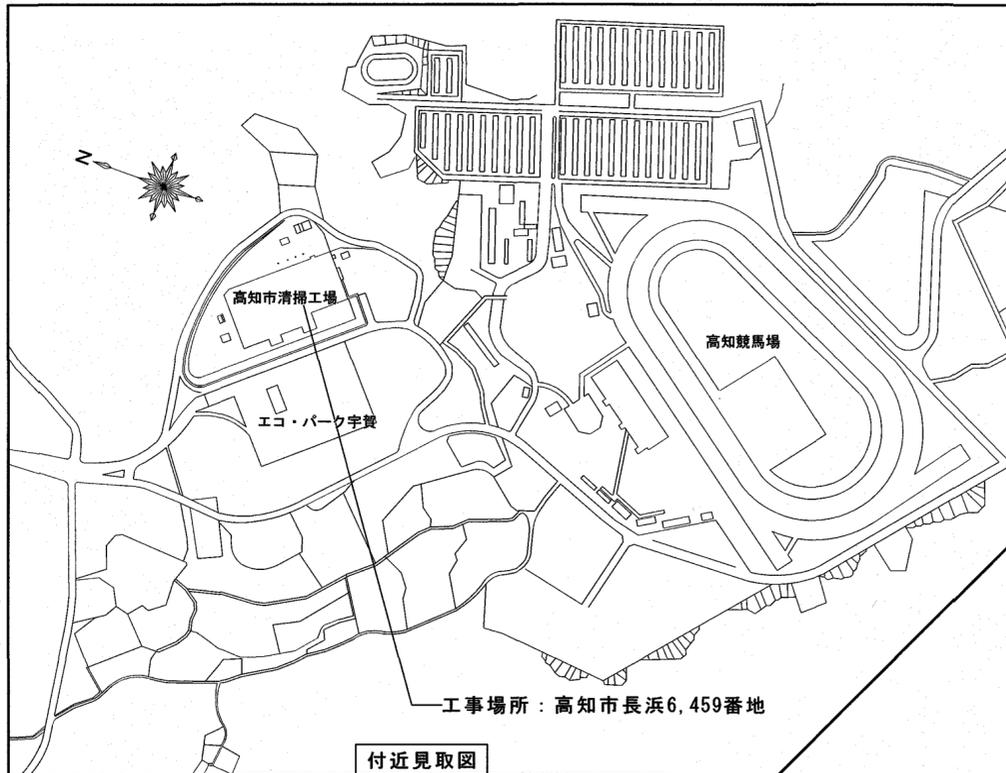




- 工事改修範囲を示す
- 工事車両置場及び資材置場を示す

- 【施工条件】
- ・工事車両には、受注者名を表示すること。  
(外部から確認できるように、ダッシュボード上に表示でも可とする。)
  - ・構内は、時計回りの一方通行とする。
  - 工事車両通行ルートを示す。
  - ・構内は、パッカー車及び一般車両の通行もあるため、安全に配慮し通行すること。
  - ・工事車両出入口は、16:45で施錠するため、それまでに現場から退場をすること。

配置図兼仮設計画図 1:1500


※屋上③への経路は、建物内部のみとする。(エレベーター使用可能)

高知市 都市建設部 公共建築課		工事名	高知市清掃工場屋上防水改修工事					
		係長	松本	係長	濱口	課長	松本	図面番号
図面名		付近見取図、配置図兼仮設計画図		縮尺	1/1,500		作図	令和 年 月 日

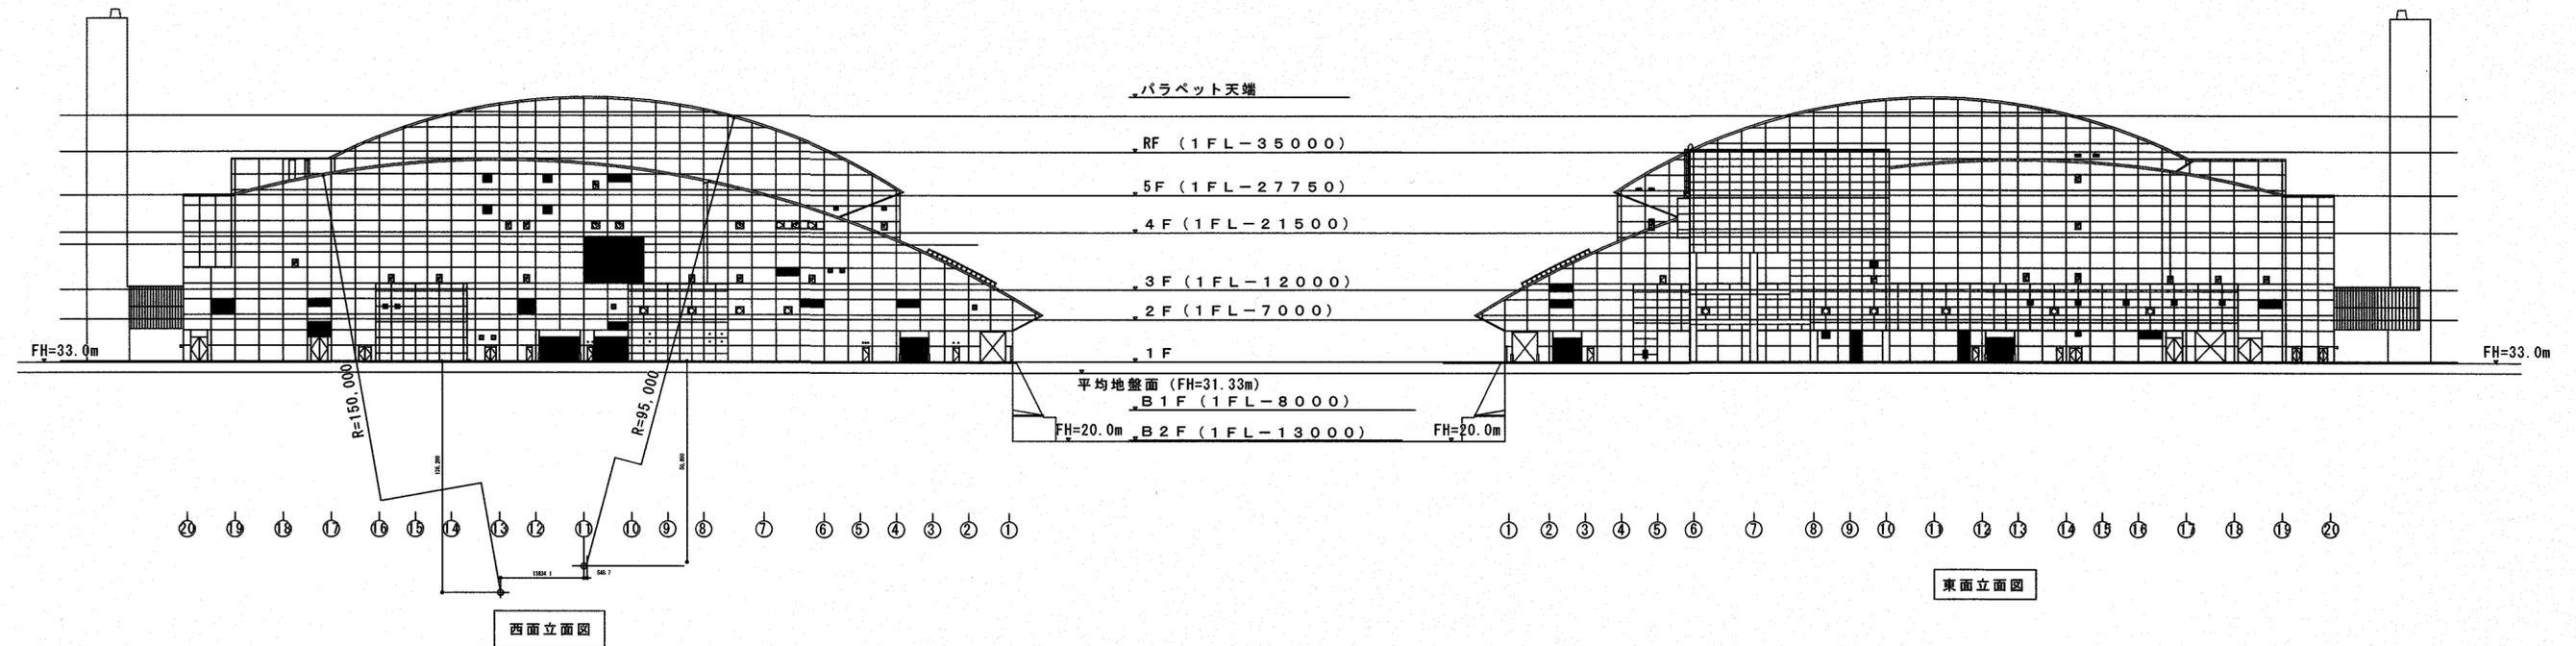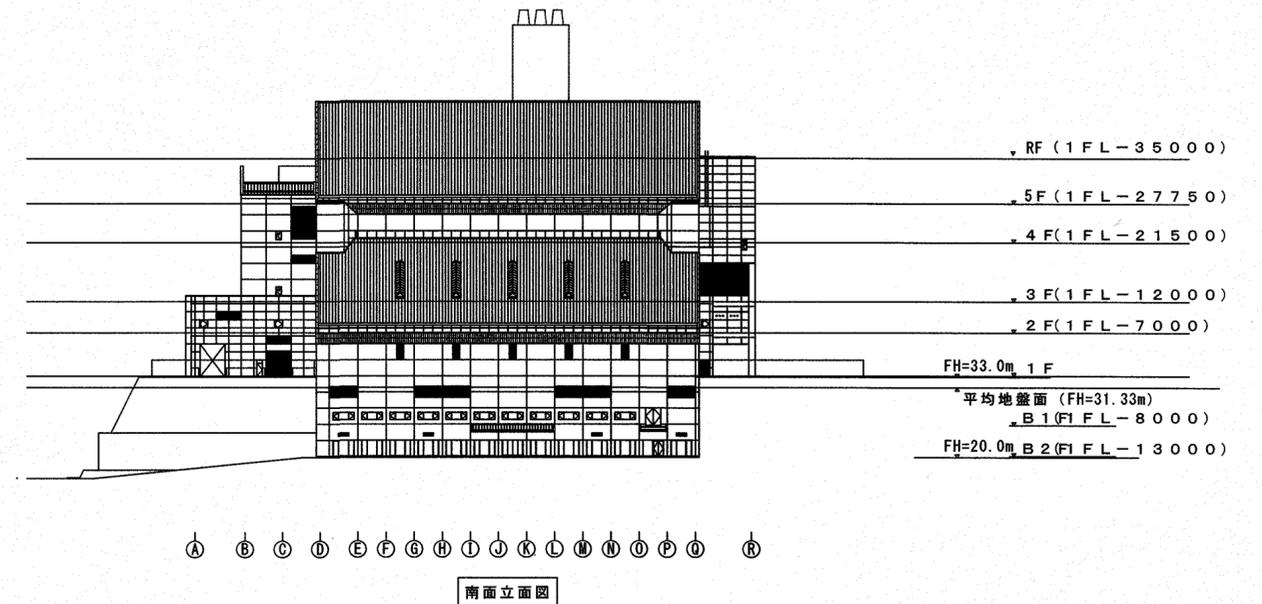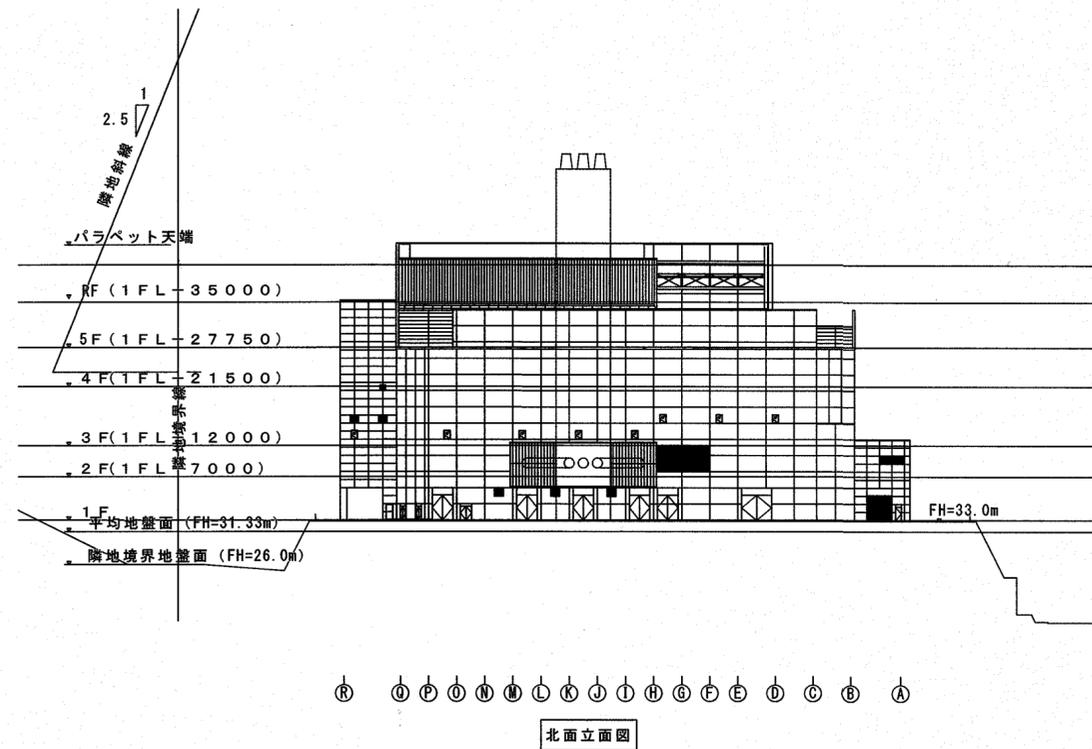

【参考図】

		高知市 都市建設部 公共建築課		工事名	係	係長	課長補佐	課長	図面番号	
				高知市清掃工場屋上防水改修工事						A-5
				図面名	立面图【参考图】		縮尺	1/800	作図 令和 年 月 日	

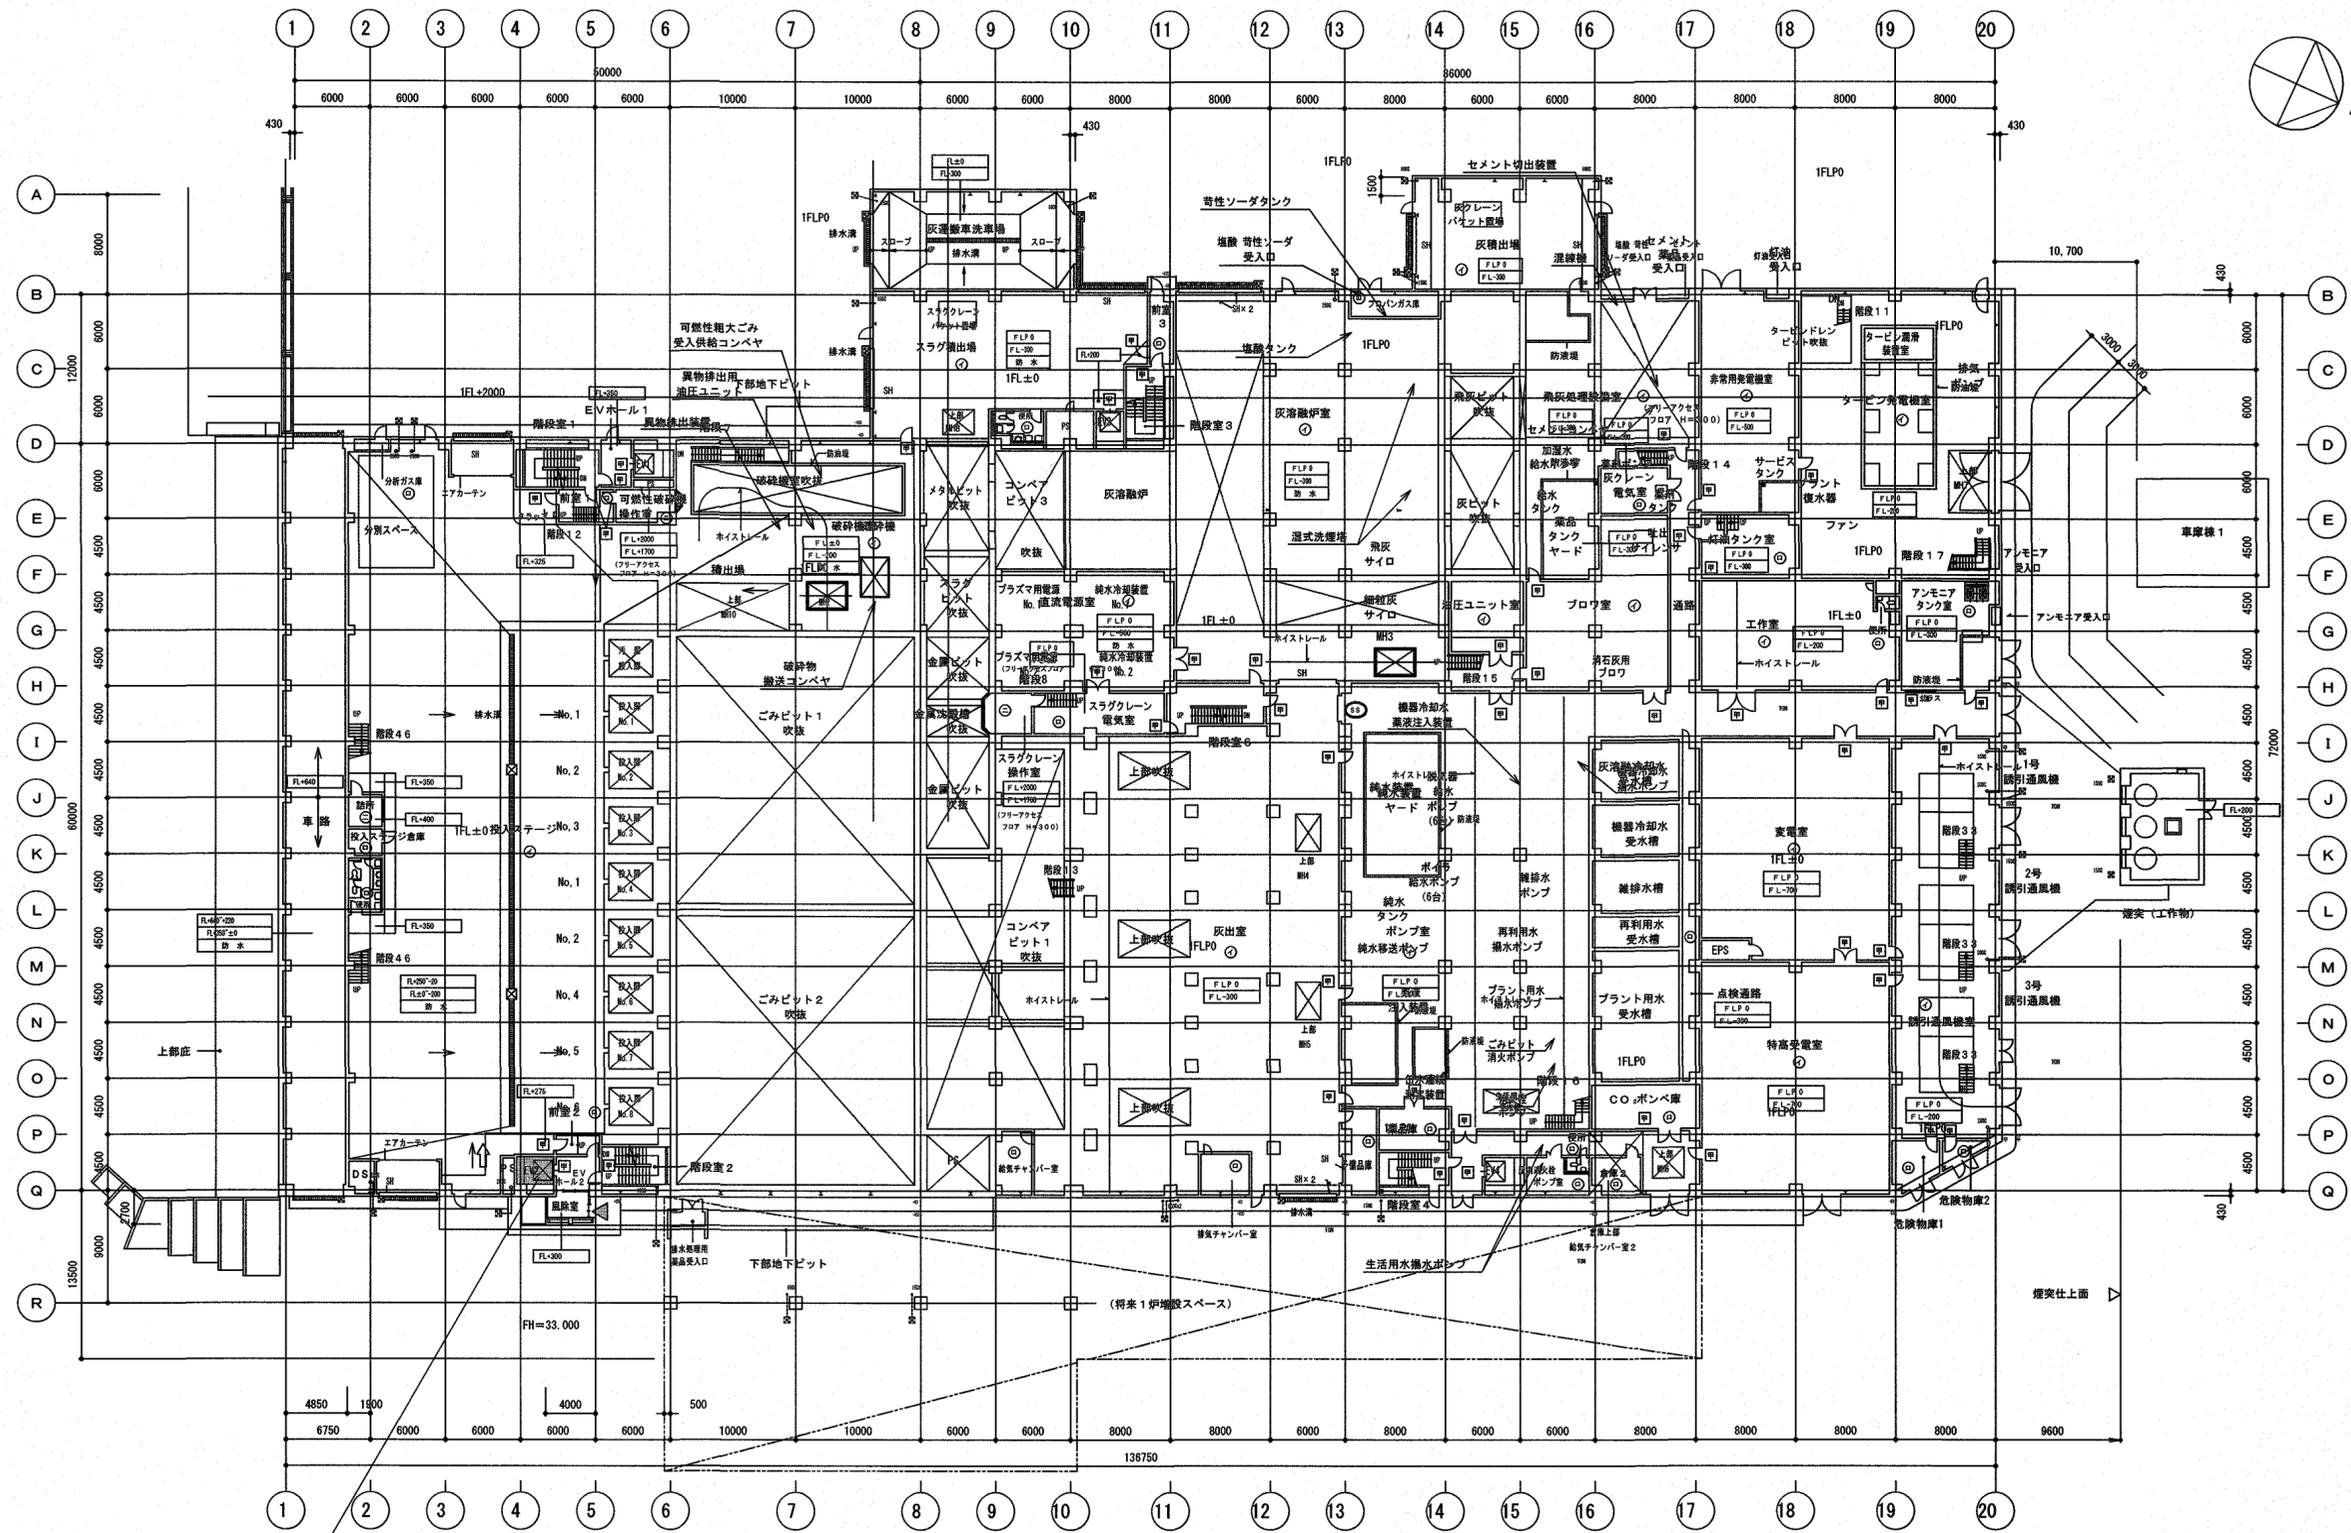


使用可能エレベーター

▽...工事関係者出入口


【参考図】

高知市 都市建設部 公共建築課		工事名	高知市清掃工場屋上防水改修工事		係	係長	課長補佐	課長	図面番号
		図面名	1階平面図【参考図】		作図	令和	年	月	日
		縮尺	1/400		A-6				

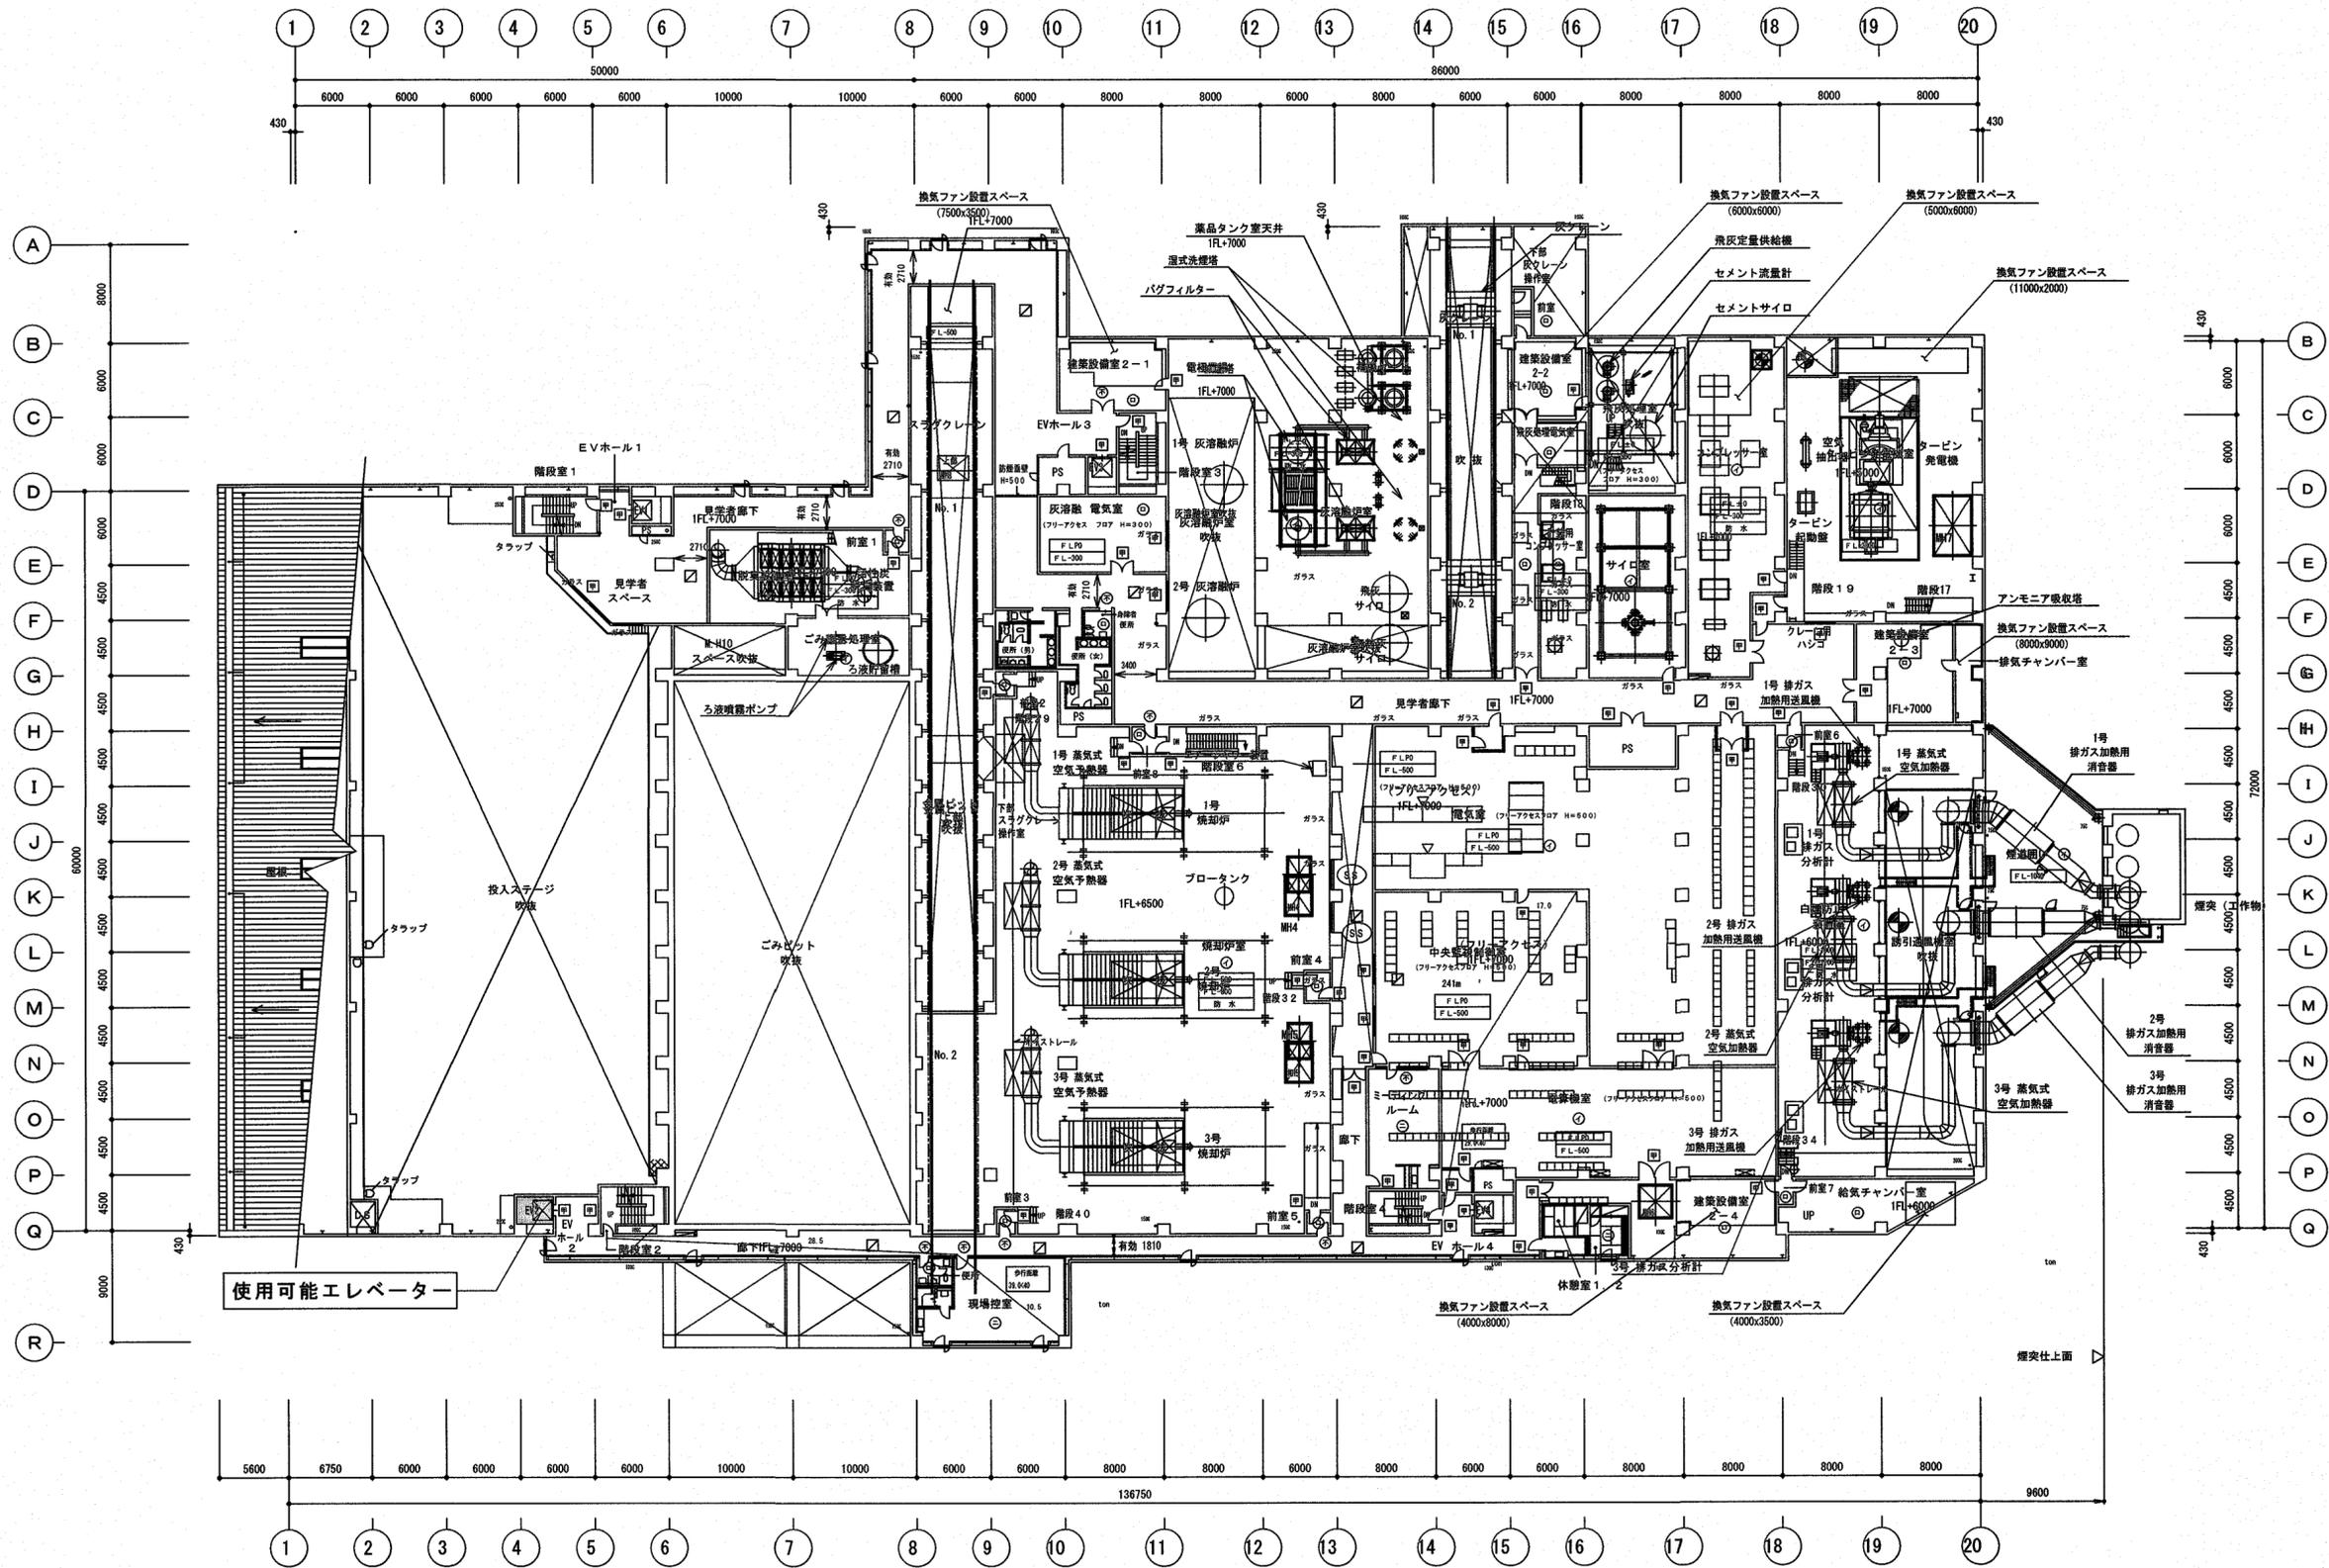

【参考図】


高知市 都市建設部 公共建築課		工事名	高知市清掃工場屋上防水改修工事		係	係長	課長補佐	課長	図面番号
		図面名	2階平面図【参考図】		縮尺		1/400		作図
								令和	年
								月	日
								A-7	

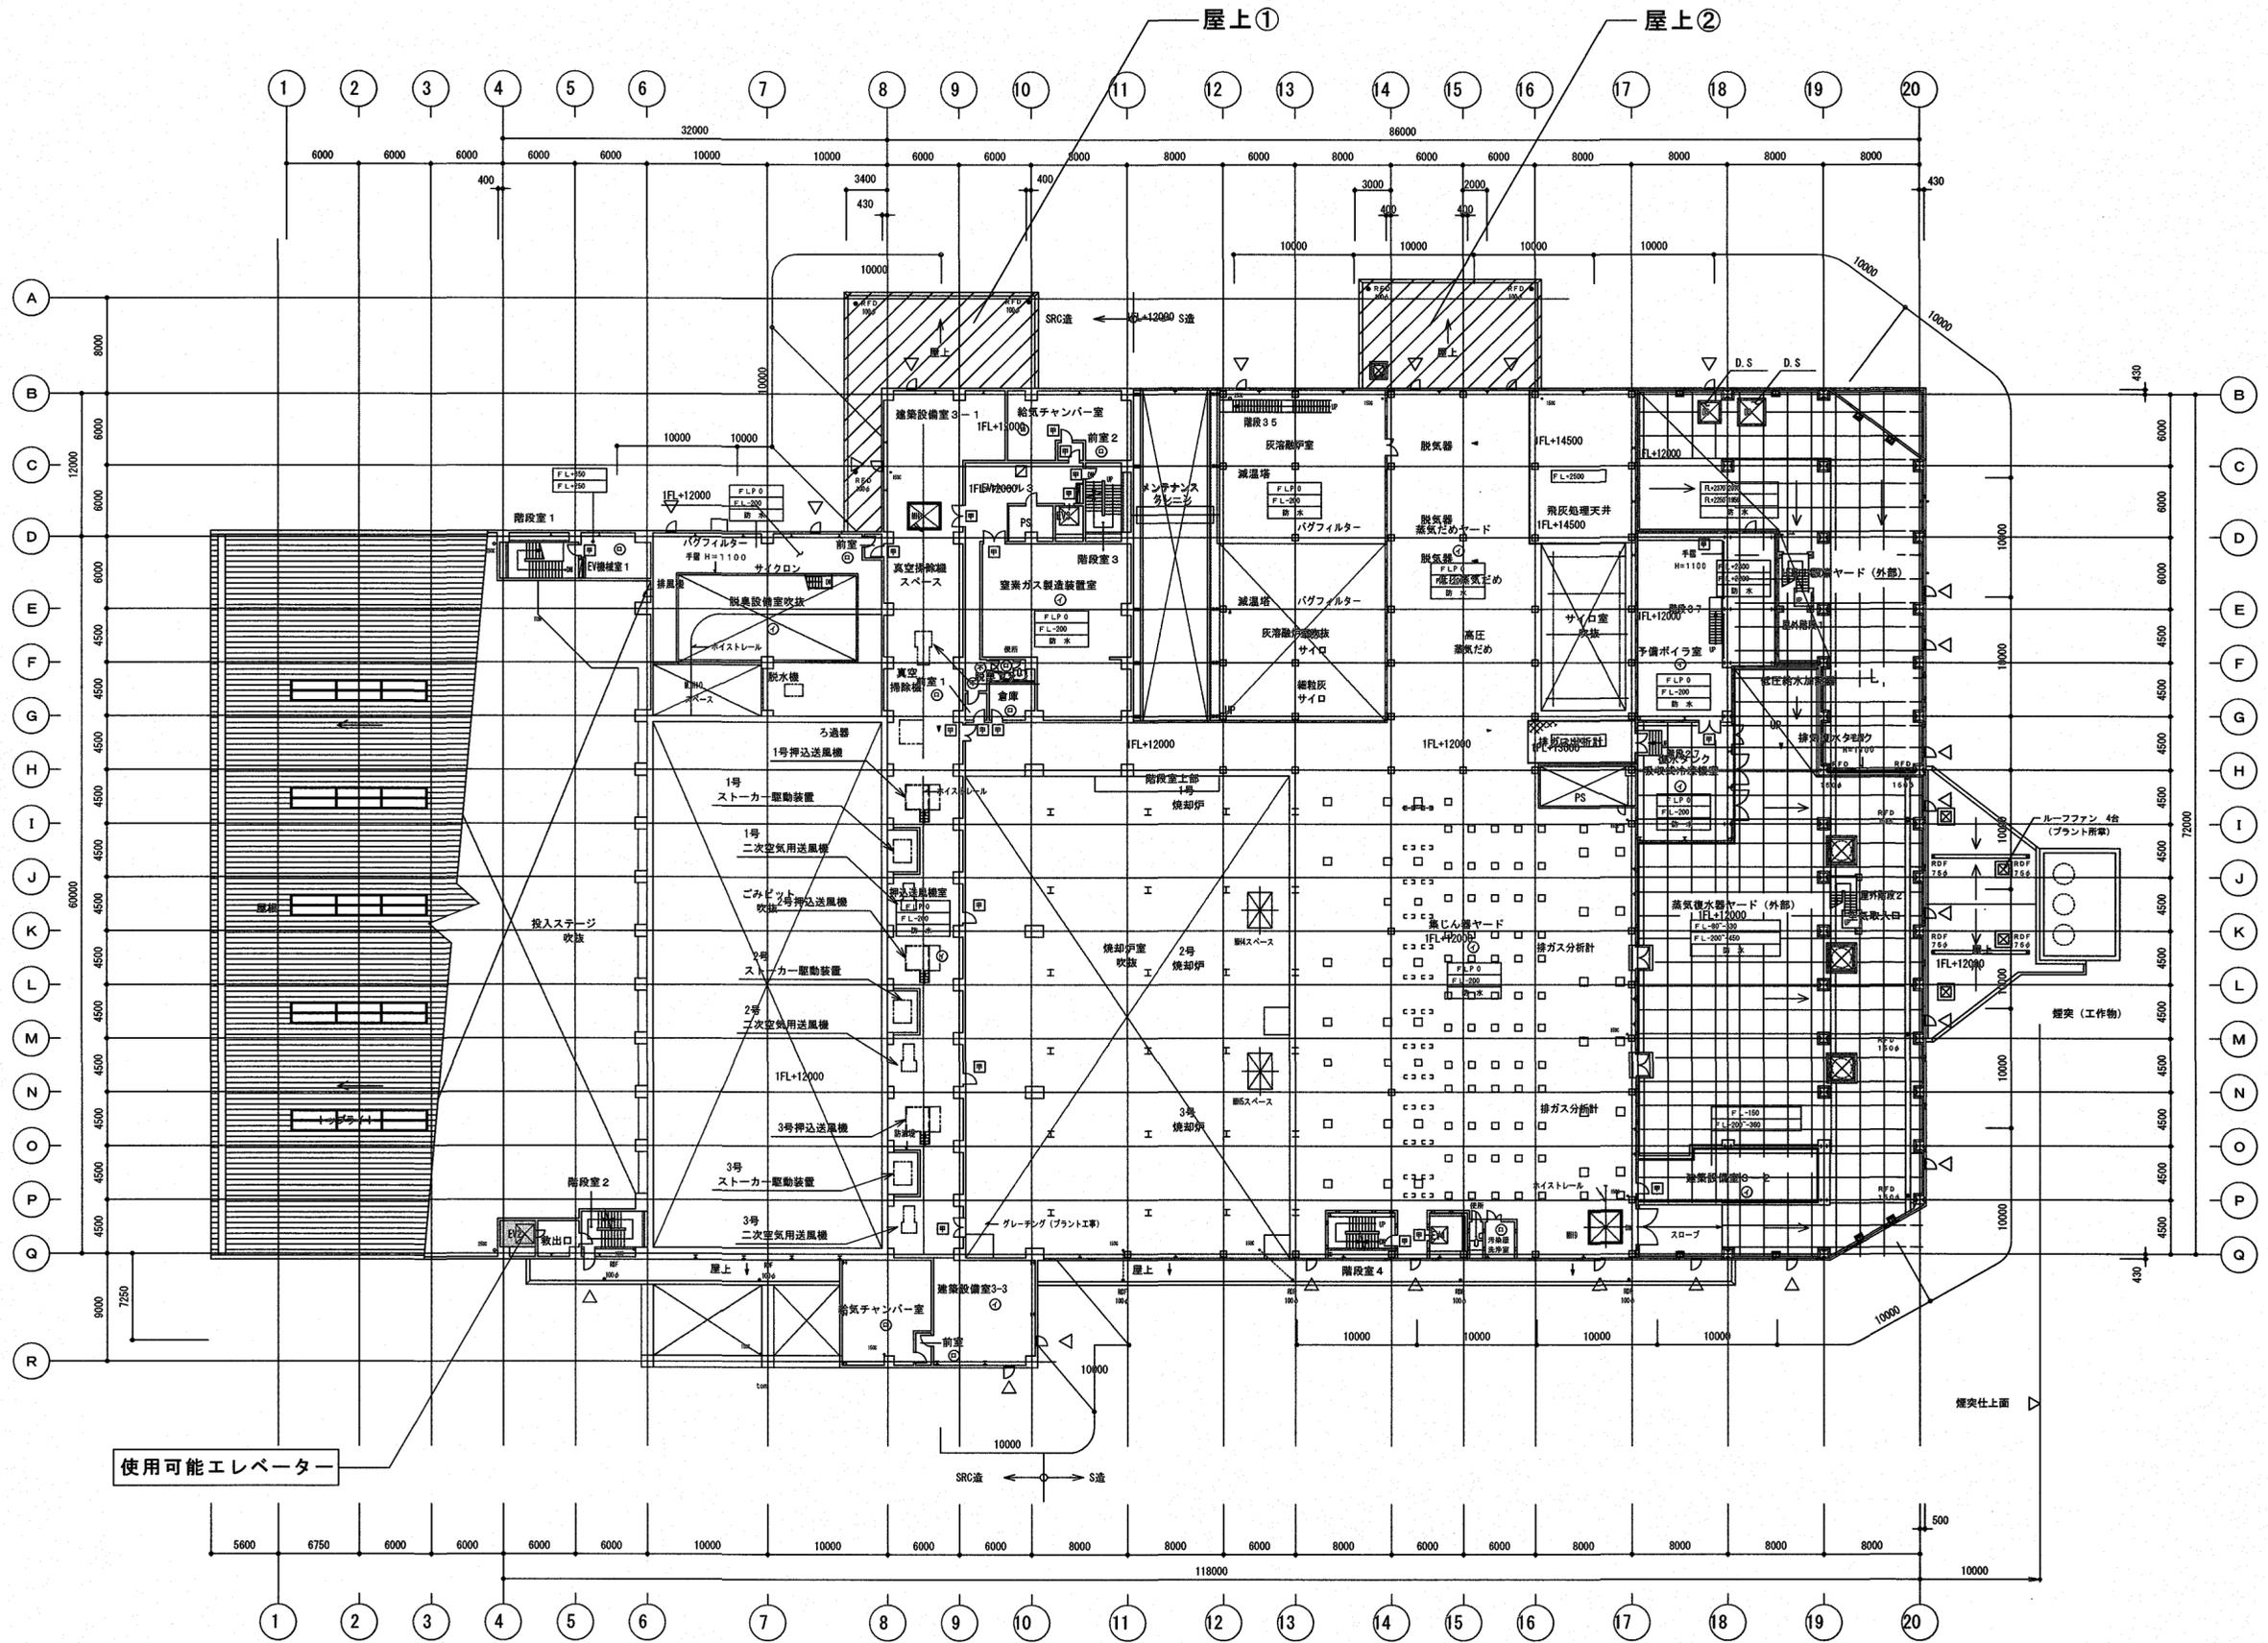

使用可能エレベーター


【参考図】

高知市 都市建設部 公共建築課		工事名 高知市清掃工場屋上防水改修工事	係長	課長補佐	課長	図面番号 A-8
図面名 3階平面図【参考図】		縮尺 1/400	作図	令和	年	月

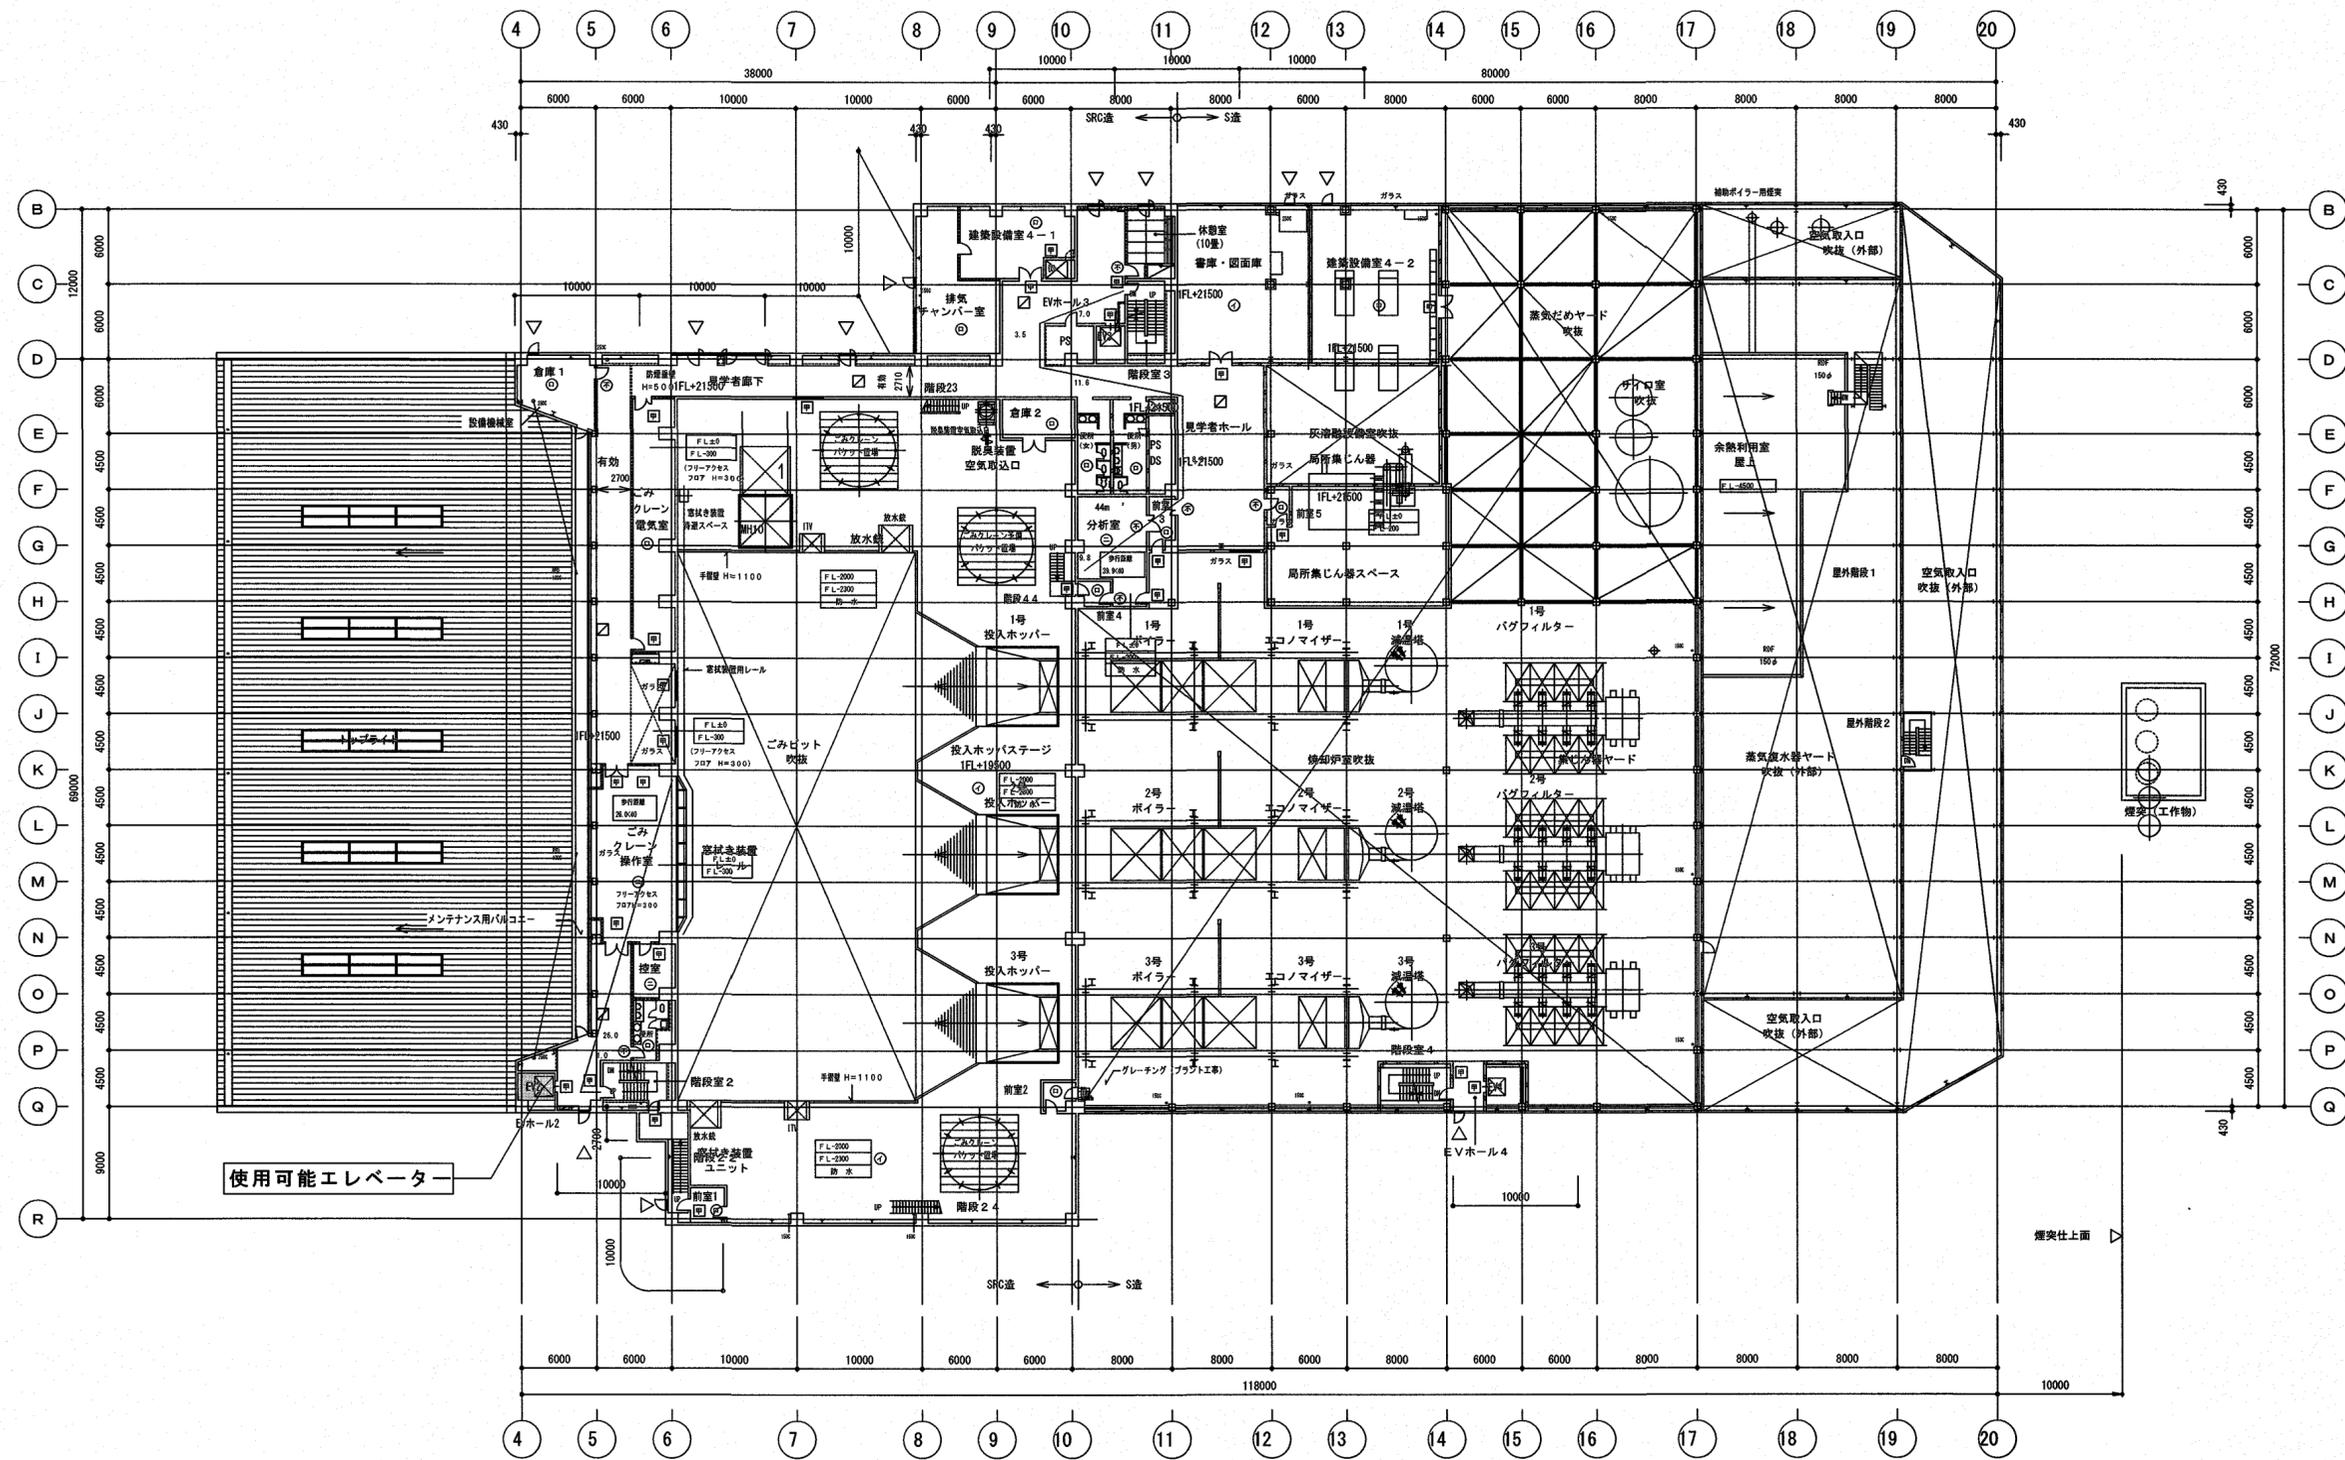


【参考図】

高知市 都市建設部 公共建築課		工事名	高知市清掃工場屋上防水改修工事			係長	課長補佐	課長	図面番号
		図面名	4階平面図【参考図】		縮尺	1/400		作図	令和 年 月 日

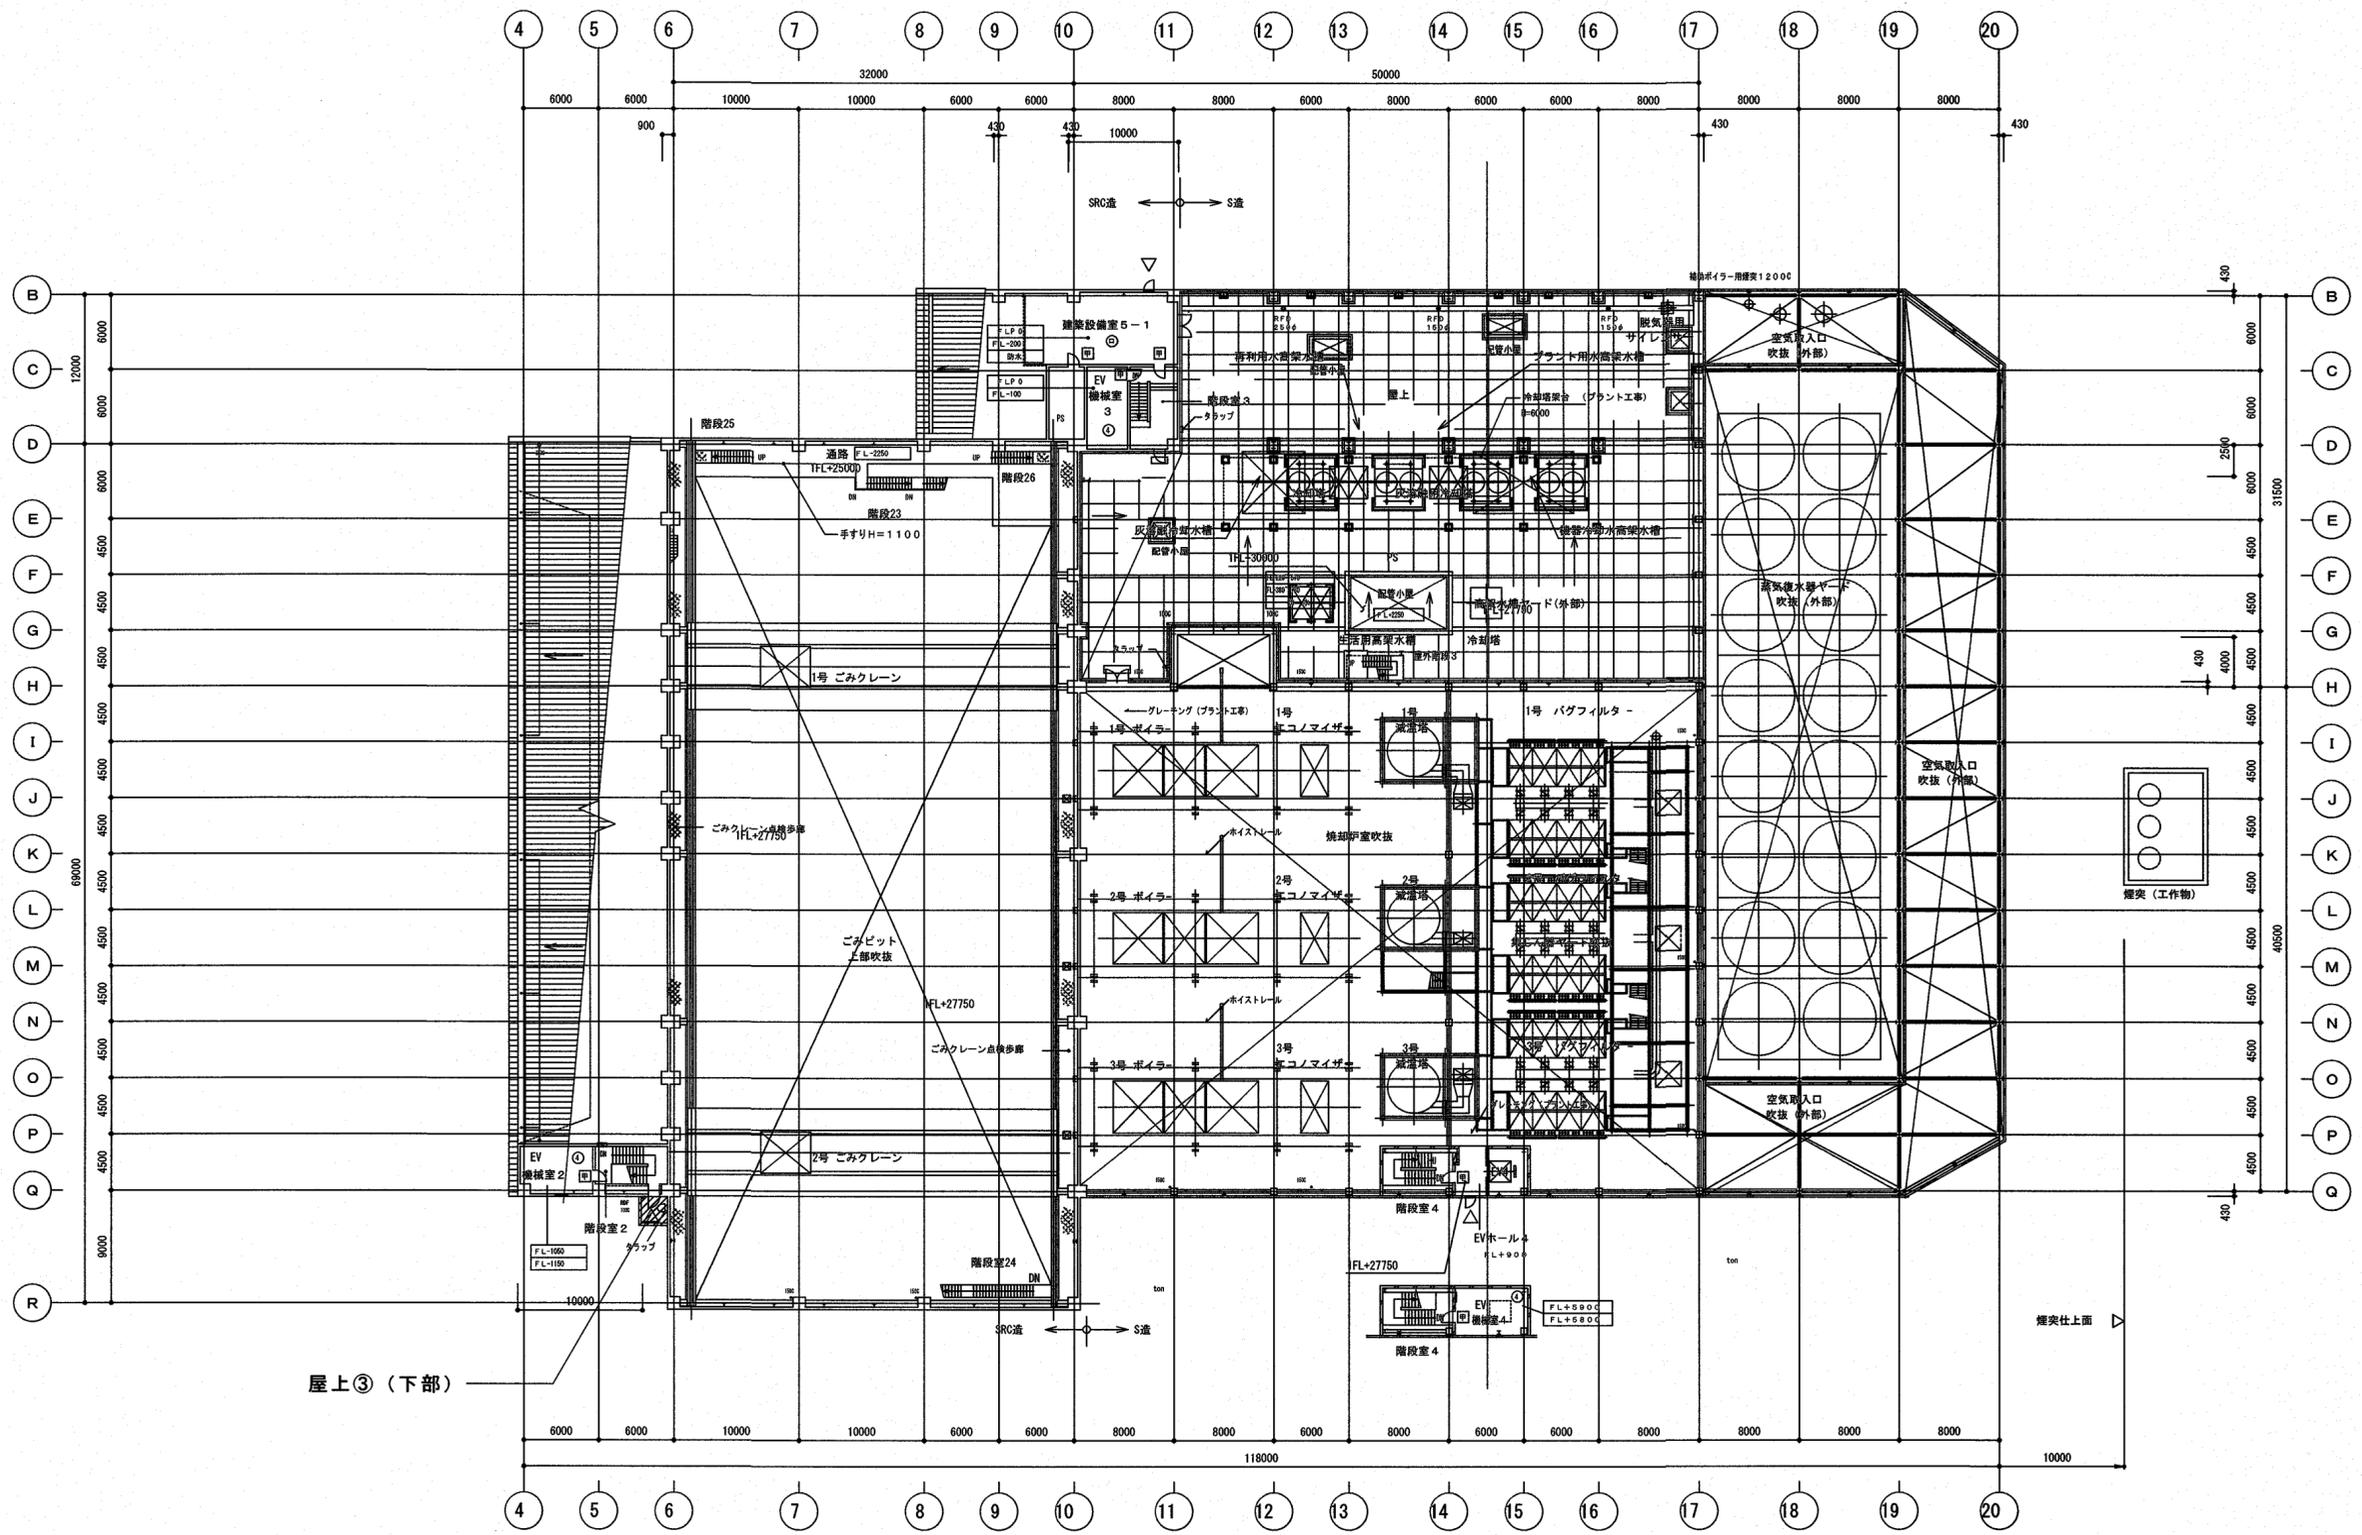

【参考図】

		高知市 都市建設部 公共建築課		工事名 高知市清掃工場屋上防水改修工事		係	係長	課長補佐	課長	図面番号 A-10
				図面名 5階平面図【参考図】		縮尺 1/400		作図 令和 年 月 日		

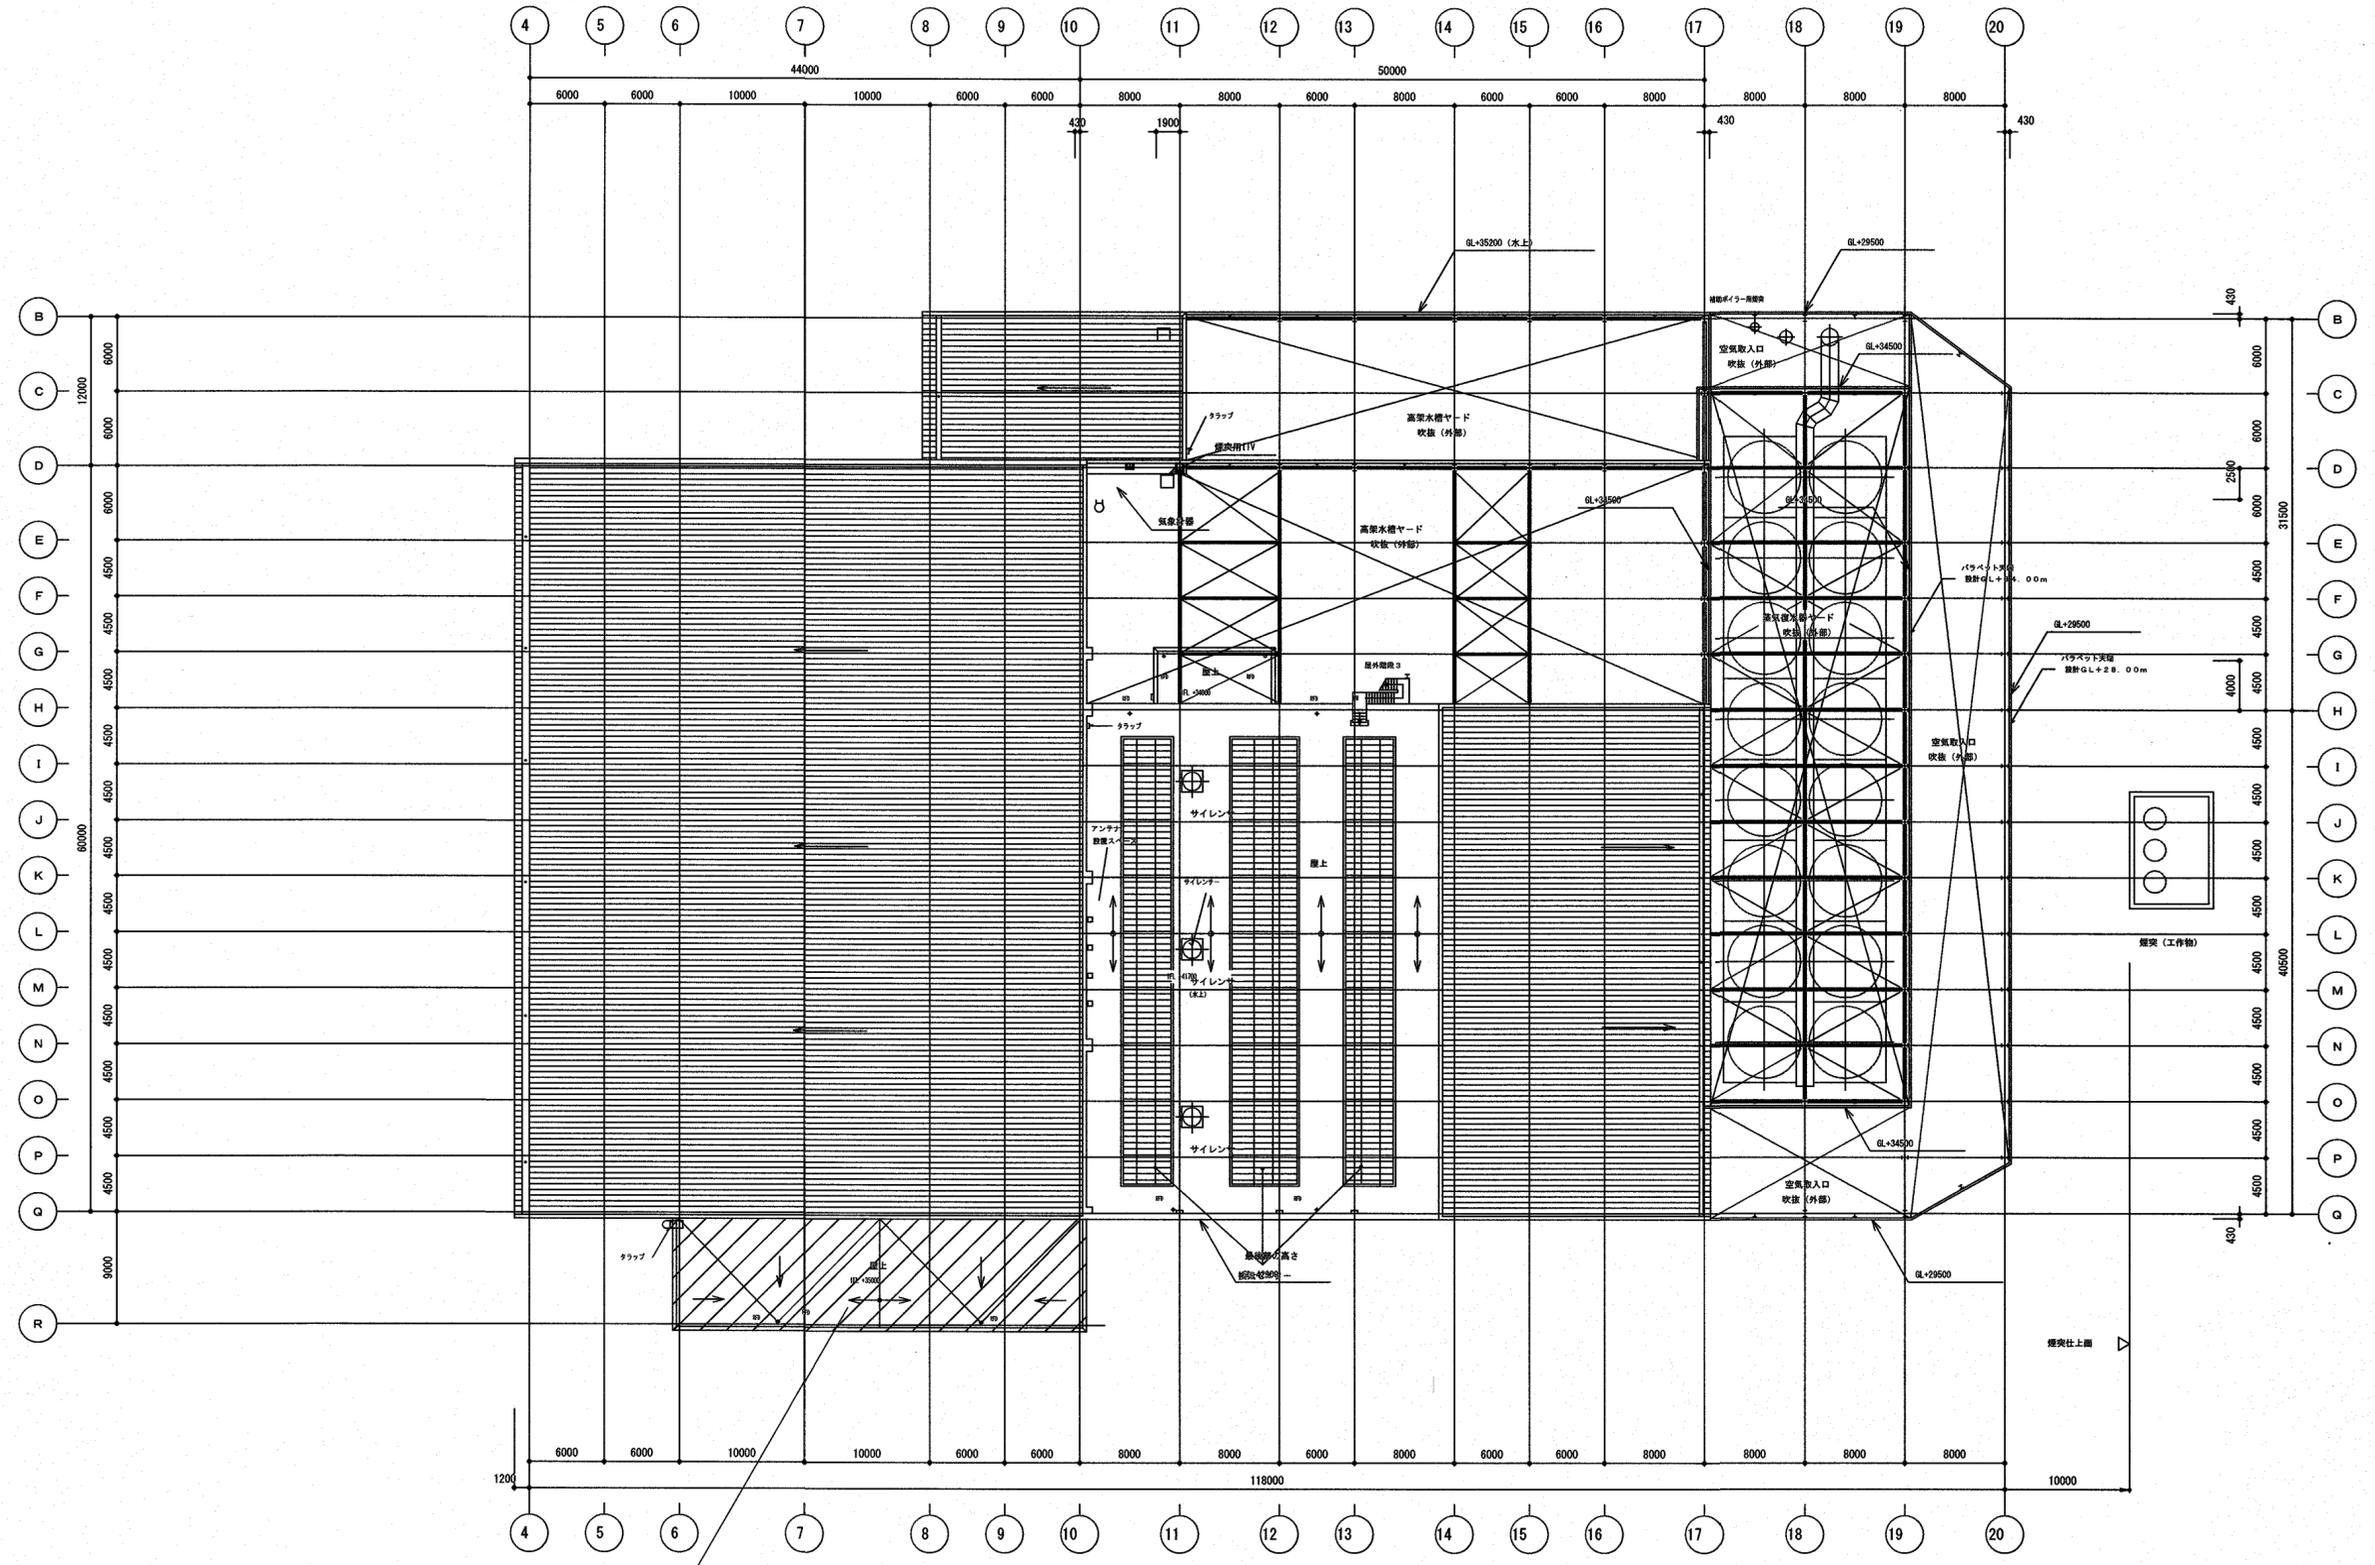


屋上③ (上部)


【参考図】

		高知市 都市建設部 公共建築課		工事名 高知市清掃工場屋上防水改修工事		係長	課長補佐	課長	図面番号 A-11
				図面名 屋根伏図		縮尺 1/400		作図 令和 年 月 日	


平面図 1/100

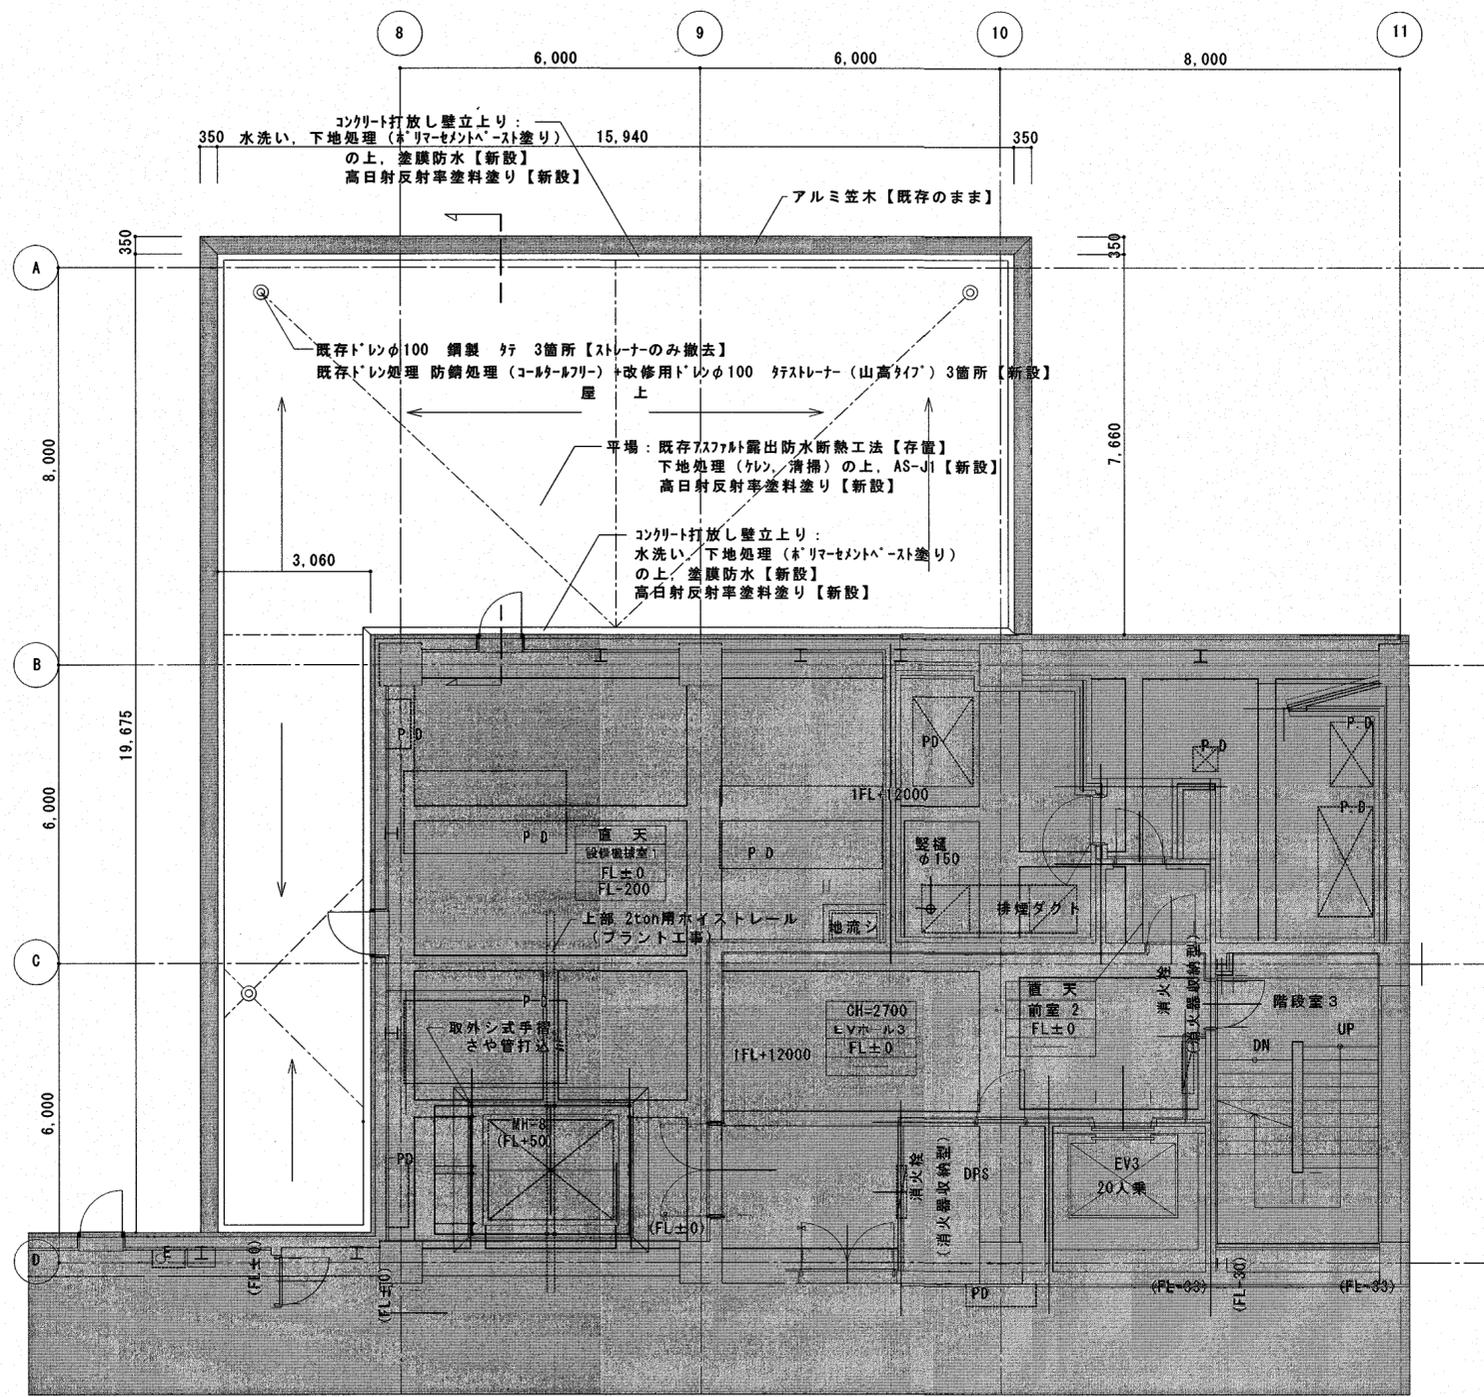


断面図 1/50

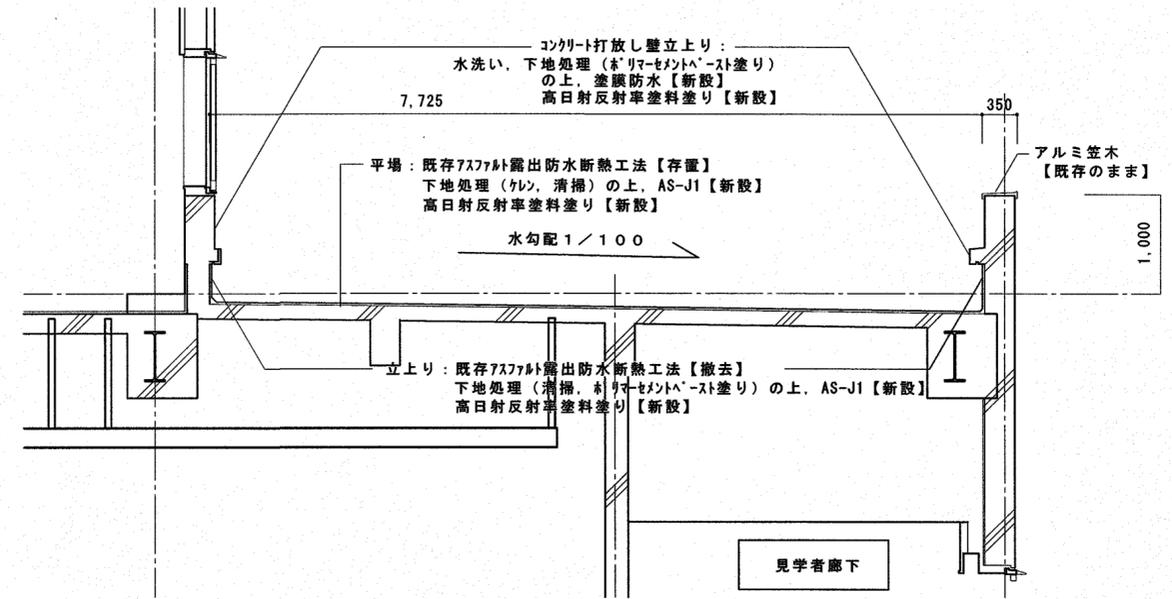

改修前部分詳細図 1/15

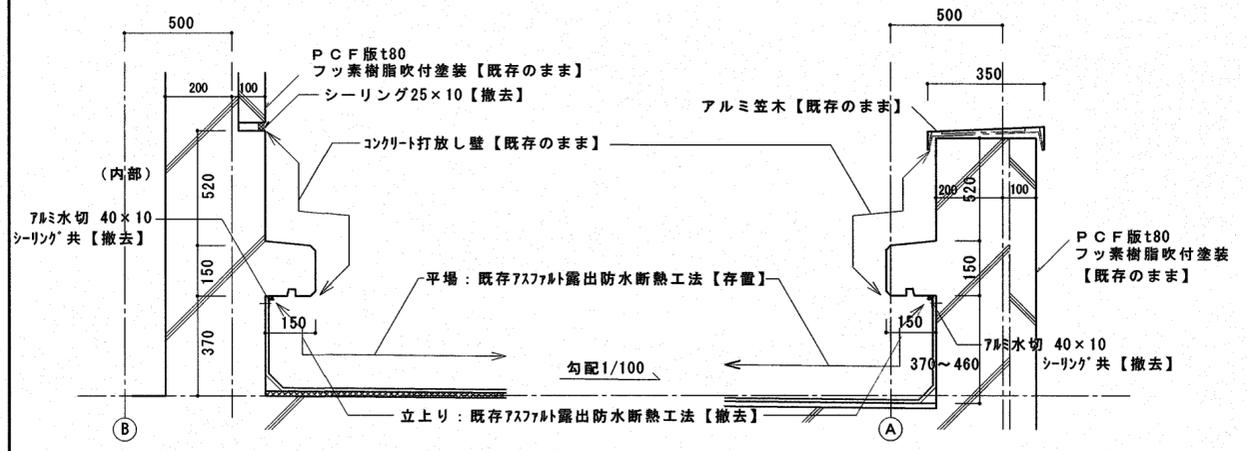







改修後部分詳細図 1/15

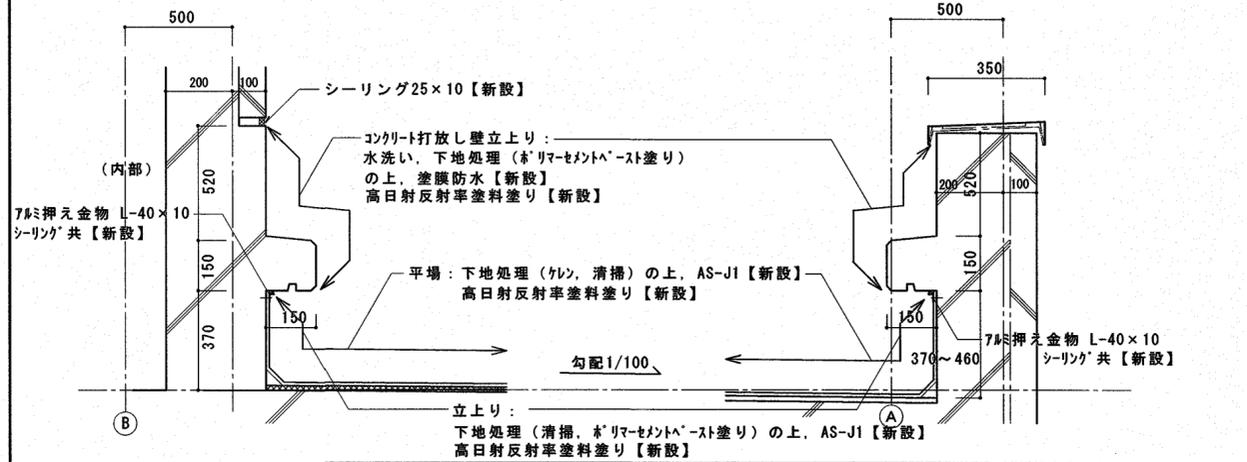

[ ] 無きものは既存のままとする

高知市 都市建設部 公共建築課


工事名	係	係長	課長補佐	課長	図面番号
高知市清掃工場屋上防水改修工事					A-12
図面名 屋上①平面図, 断面図, 部分詳細図	縮尺 1/15, 50, 100	作図	令和	年	月

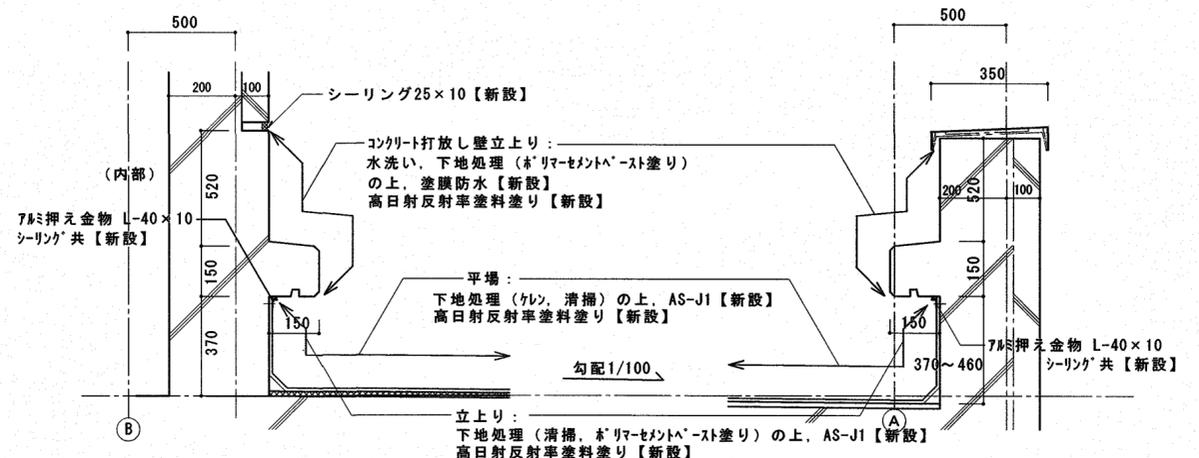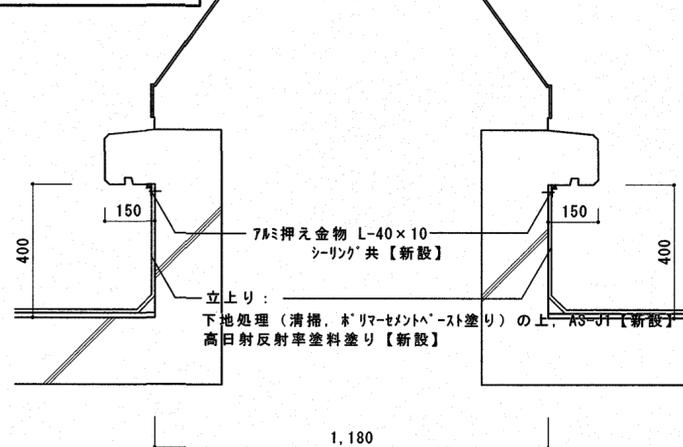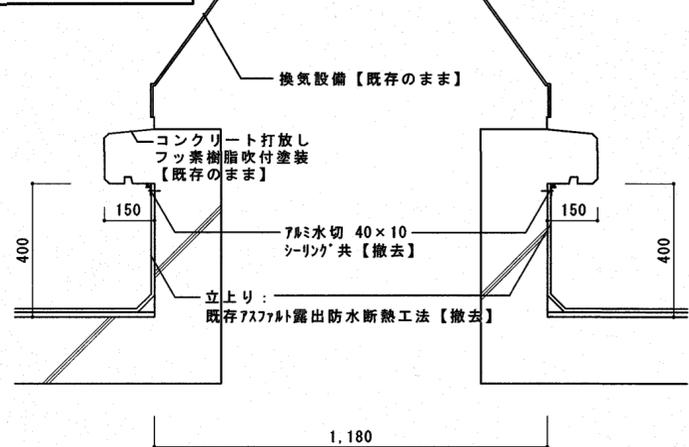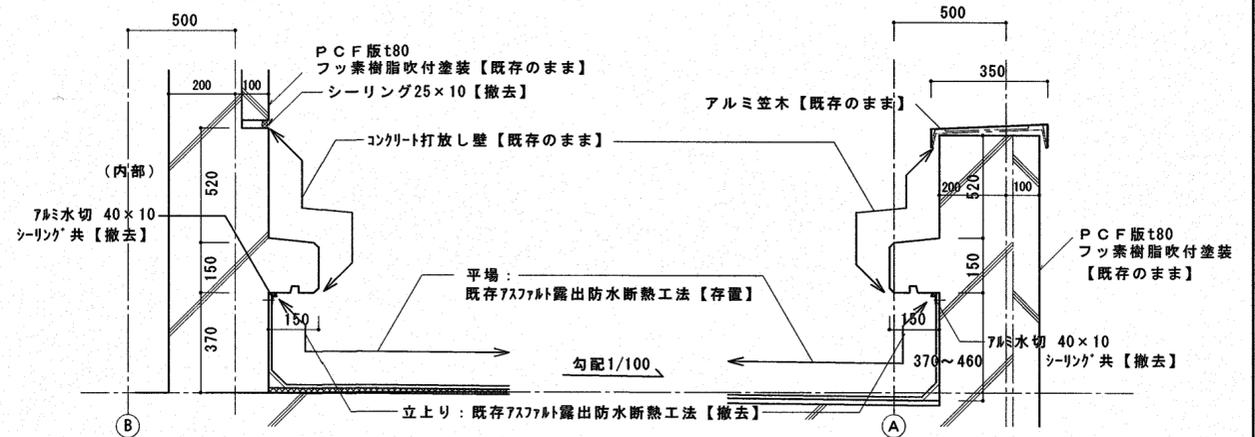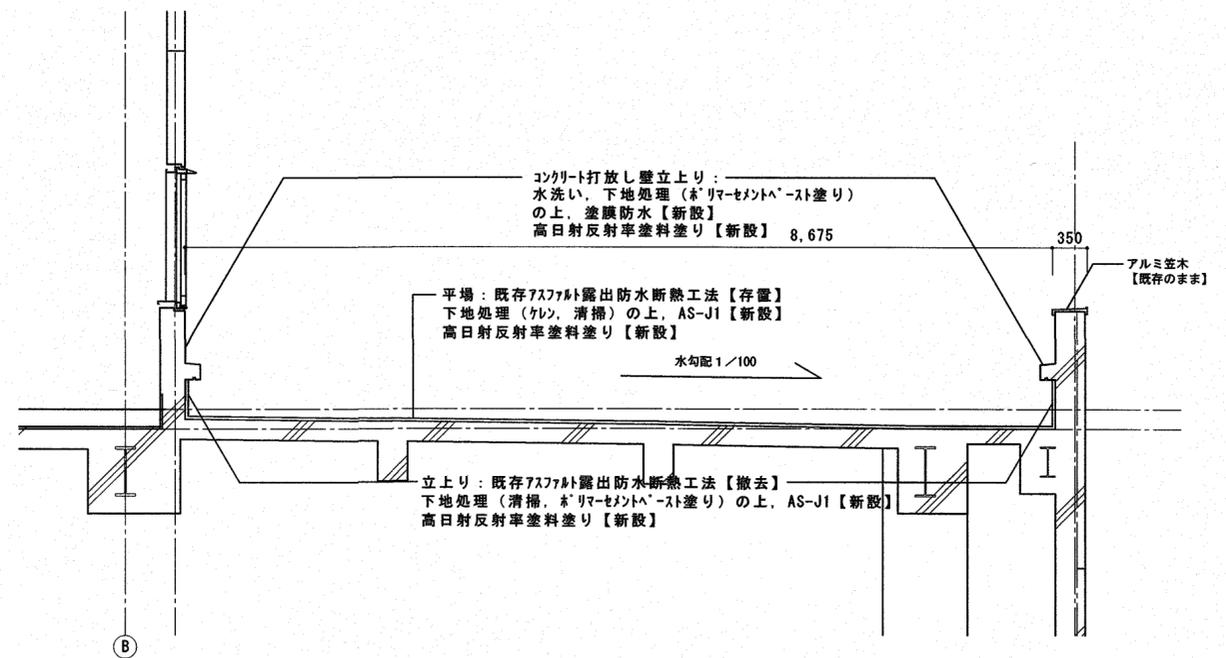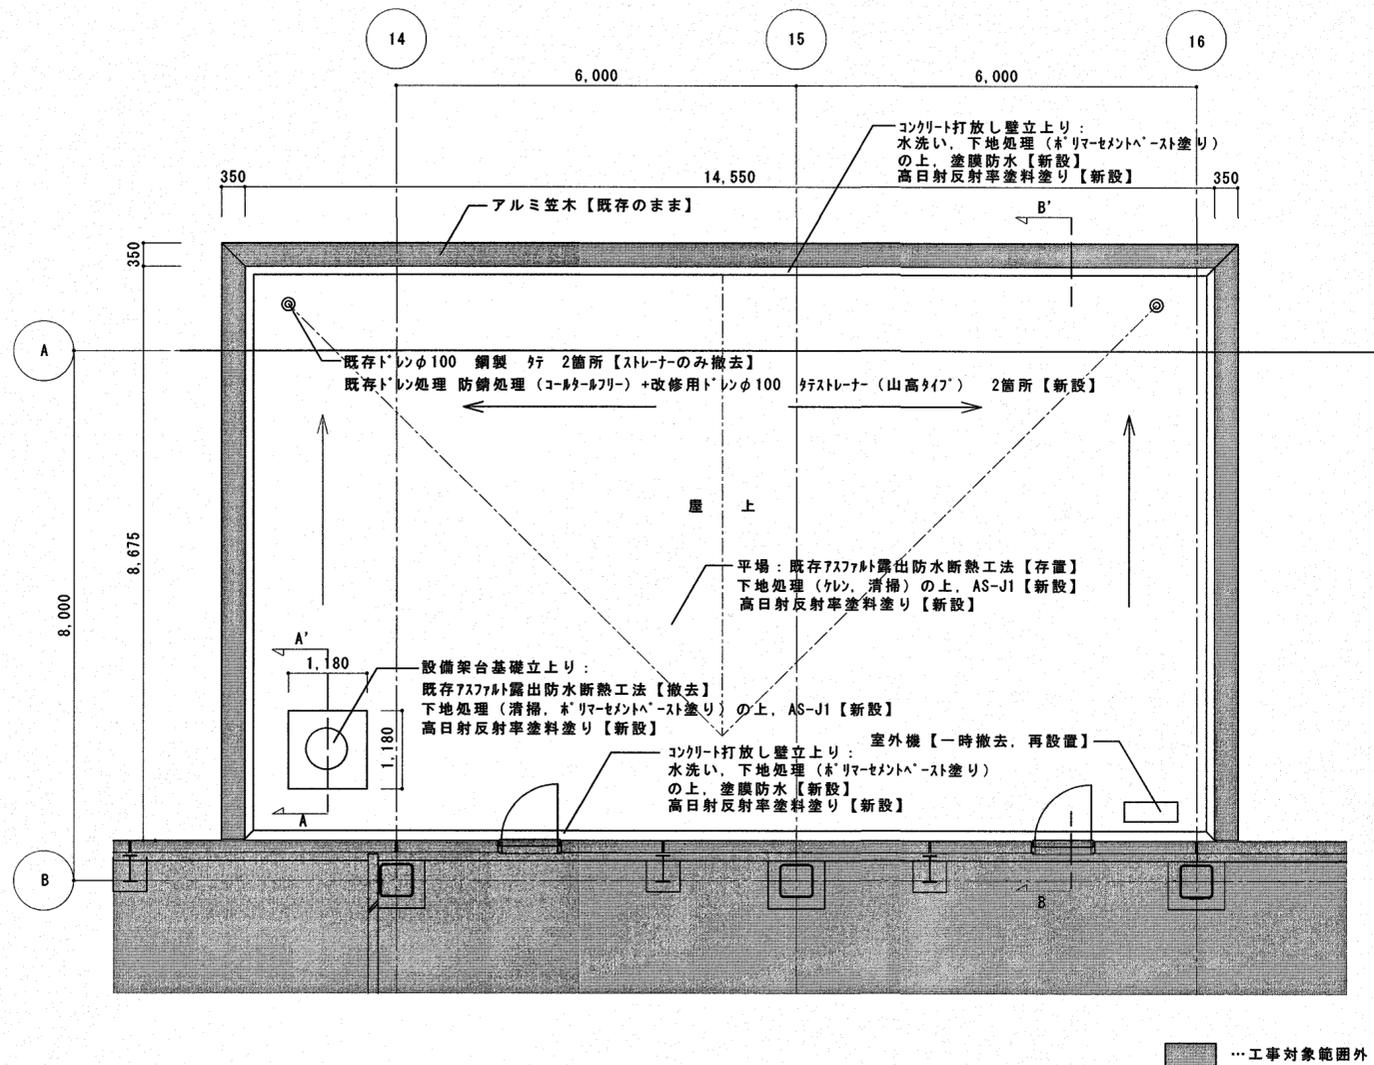






【】無きものは既存のままとする

高知市 都市建設部 公共建築課

工事名	高知市清掃工場屋上防水改修工事	係	係長	課長補佐	課長	図面番号
図面名	屋上②平面図, 断面図, 部分詳細図	縮尺	1/15, 50, 75	作図	令和 年 月 日	A-13

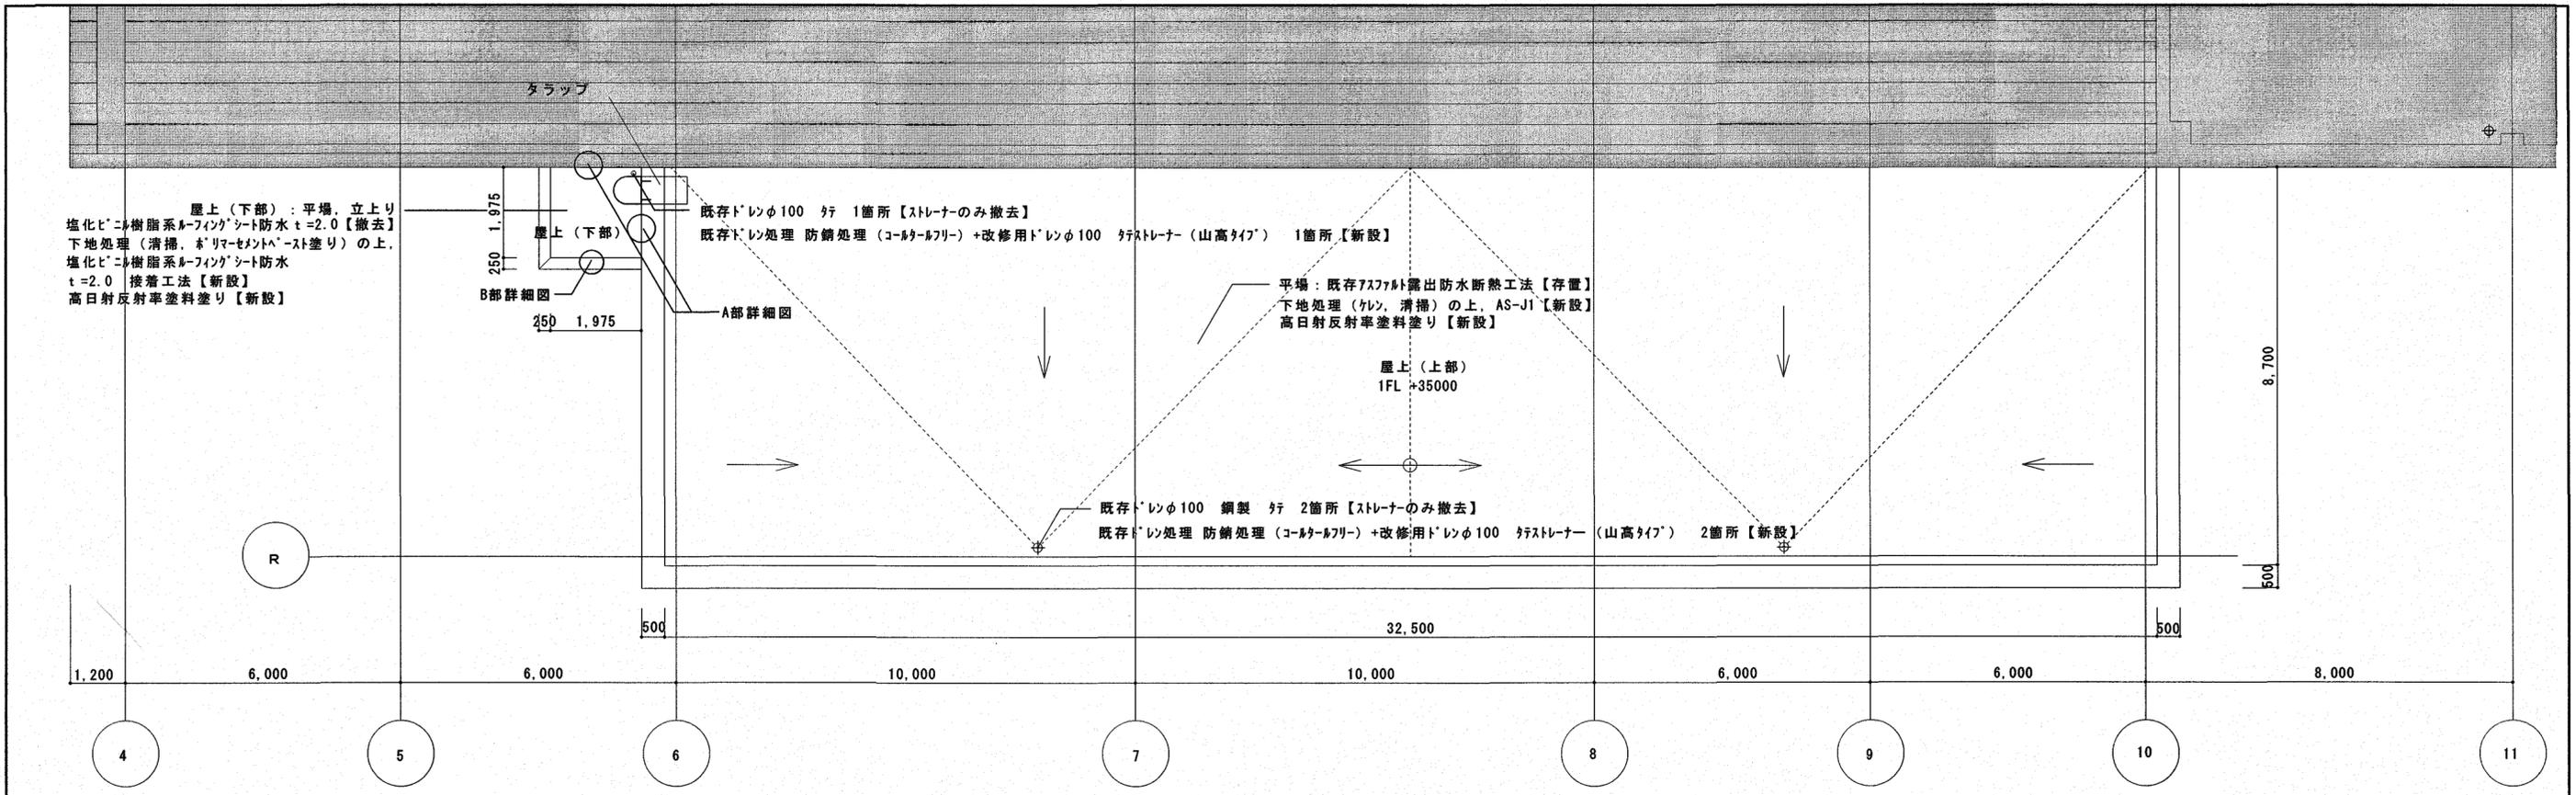

平面図 1/100

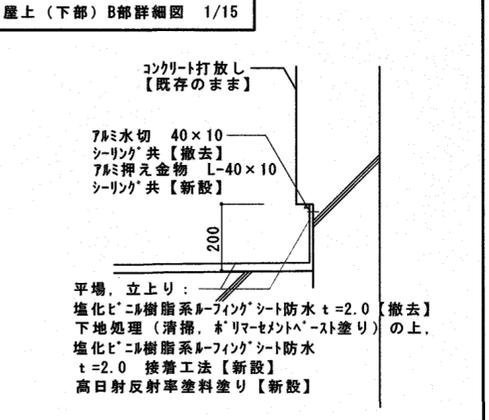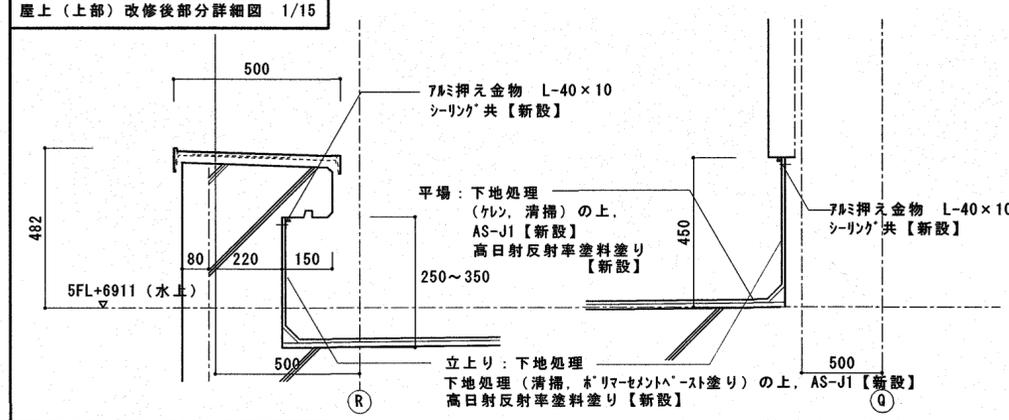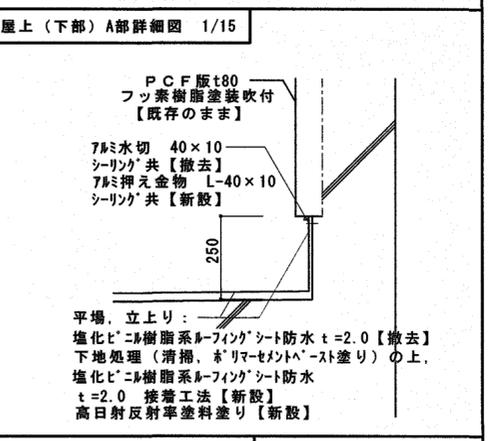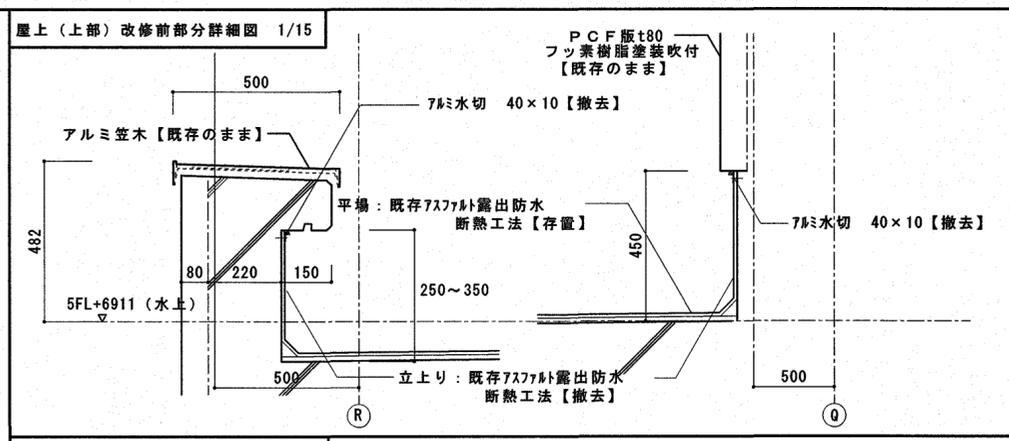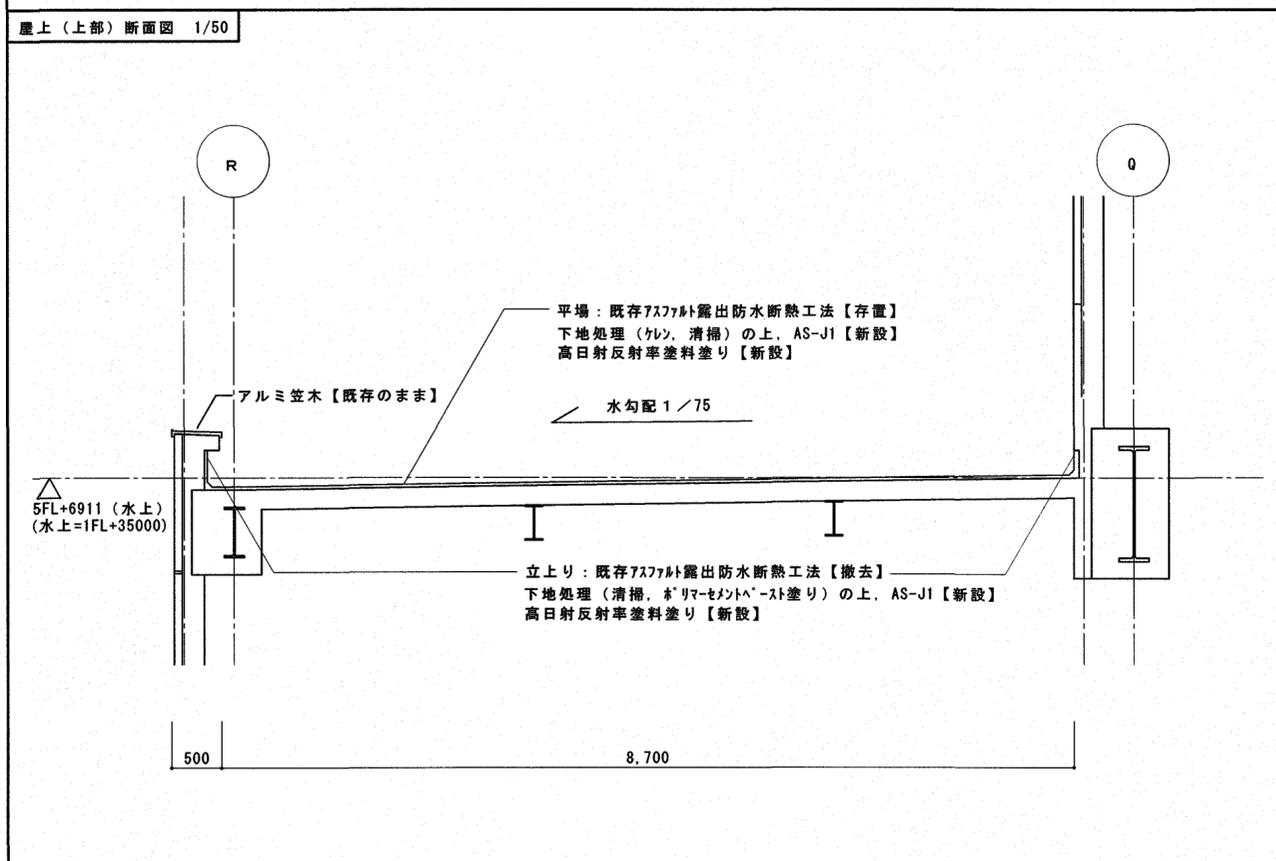

【】 無きものは既存のままとする

高知市 都市建設部 公共建築課	工事名	高知市清掃工場屋上防水改修工事	係	保長	課長補佐	課長	図面番号
	図面名	屋上③平面図, 断面図, 部分詳細図	縮尺	1/15, 50, 100	作図	令和 年 月 日	A-14