

# 高知市文化プラザ空調設備インバータ更新工事

図面番号	図面名称
E-01	特記仕様書(1)
E-02	特記仕様書(2)
E-03	付近見取図・地下3階平面図
E-04	地下2階平面図
E-05	地下1階平面図
E-06	6階平面図
E-07	単線結線図(1)
E-08	単線結線図(2)
E-09	単線結線図(3)
E-10	単線結線図(4)
E-11	単線結線図(5)



項目	特記事項	項目	特記事項	機器取付高
電気設備特記仕様		20 非常用照度の測定	各部屋2箇所以上を測定し、避難動線を確認した位置とする。	接地用端子箱 地上、床下～中心 500 富保護接地端子箱 床下～下地 800 接地極埋設機 地上～中心 600 室内端子盤（廊下、室内） 床下～下地 300 中間端子盤（EPS、電気室） 床下～中心 1,500 検時計 床下～中心 1,500（上層1,900以下） 子時計、スピーカ 床下～中心（天井高）×0.9 ※2 アッチネータ 床下～中心 1,300 インターホン 床下～中心 1,300 外部受付用インターホン機 床下～中心 ※1 呼出ボタン（バリアフリートイレ） 床下～中心 ※1 復帰ボタン（バリアフリートイレ） 床下～中心 1,800 廊下表示灯（バリアフリートイレ） 床下～中心 2,000 テレビ機取付箱 床下～中心 1,800 火報受信機（複合型） 床下～操作部 800～1,500 副受信機 床下～中心 1,500 火報総合盤 床下～中心 800～1,500 ガス漏れ検知器（LPガス） 床下～中心 300 ガス漏れ検知器（都市ガス） 天井面～中心（天井面）～200 備考 ※1 別途監督職員と協議すること。 ※2 天井高が、2,500～3,000mmの場合に適用する。
1 機材	メーカーリストによる。	21 一般照度の測定等	照明全般において、センサの動作及び機能の確認を含む照度測定を行い、測定結果を監督職員に提出する。 ※照度測定（100%点灯時（※夜間・昼間））・昼光率（調光制御点灯時（※夜間・昼間）） ※照度測定基準：JIS C 7612に準じて行うこと。	機材名 メーカー名 電線管種・開付用品 JISによる 電線類等 公共建築工事標準仕様書（電気設備工事編）令和4年版（国土交通省大臣官房官庁営繕部監修）による 耐火・耐熱ケーブル 登録認定機関の認定を受けている旨の表示をしたもの 配線器具類 JISによる 非常用照明器具 公共建築工事標準仕様書（電気設備工事編）令和4年版（国土交通省大臣官房官庁営繕部監修）による 誘導灯器具 登録認定機関の認定証が貼付されたもの 照明器具 岩崎電気 東芝ライテック パナソニック 三菱電機 明電舎 コイト電工 高圧交流遮断器 東芝 日新電機 日立製作所 富士電機 三菱電機 明電舎 東光高岳 愛知電機製作所（※電圧7.2kVにおいて遮断電流12.5kA以下のもの） 配線用遮断器 JISC8201-2-1による 漏電遮断器 JISC8201-2-2による 高圧限流ヒューズ エナジーサポート 東芝 富士電機 三菱電機 日立製作所 高圧負荷開閉器 上記5社のほか 大塚電機 戸上電機製作所 電磁開閉器類 JISC8201、JEM1038による 高圧連絡コンデンサ 指月電機製作所 東芝 日新電機 ニチコン パナソニック 三菱電機 利昌工業（※モールドコンデンサに限る） 低圧連絡コンデンサ JISによる 高圧用変圧器 愛知電機 ダイヘン 東光高岳 東芝 日新電機 日立製作所 富士電機 パナソニック 三菱電機 明電舎 利昌工業（※モールド変圧器に限る） 自家発電装置 日本内蔵力発電設備協会の認定証が貼付されたもの 蓄電池設備 防災電運用は登録認定機関の認定証が貼付されたもの 警報装置 レゾナック 古河電池 パナソニック GSユアサ 明電舎 サンケン電気 認定品目等で指定されているものは除く 交流無停電電源装置 東芝製作所 サンケン電気 レゾナック 東光高岳 東芝 日本電気精機 日立製作所 容量20kVA以下蓄電池を除く 富士電機 古河電池 パナソニック 三菱電機 明電舎 GSユアサ 一般放送装置（消防用以外） T O A JVCケンウッド パナソニック 電気時計 シチズン T I C セイコータイムクリエーション パナソニック 自動閉鎖装置 進動機構・装置等自主評定委員会の自主評定マークが貼付されたもの 非常放送装置 登録認定機関の認定証が貼付されたもの 非常警報装置（非常ベル） 登録認定機関の認定証が貼付されたもの 火災報知装置 登録認定機関の検定合格証が貼付されたもの テレビ監視機器 D X アンテナ 東芝ライテック パナソニック マスプロ電工 HYSエンジニアリング 避難計 大阪避難計工業 NIPエンジニアリング 東京避難計工業 インターホン・ナースコール アイホン ケアコム パナソニック 東芝ライテック 電話交換装置 登録認定機関の適合マーク、技術基準適合自己確認マークが貼付されたもの ホーム分電盤 パナソニック 東芝ライテック 日東工業 テンパール工業 河村電器産業 内外電機 盤類 イトウテック 共栄電機工業 光電設 舞台照明装置 松村電機製作所 東芝ライテック パナソニック 丸茂電機 音響・映像装置 パナソニック T O A ソニー ヤマハ バイオニア JVCケンウッド 三菱電機 中央監視制御装置 azbil パナソニック 東芝 富士通 日立製作所 富士電機 明電舎 昇降機設備 日立製作所 東芝エレベータ 日本オーエス・エレベータ フジテック 日本エレベータ 三菱電機 太陽光発電システム パナソニック 東セラ 東芝 三菱電機 GSユアサ シャープ 明電舎 ※ メーカーリスト以外の機材でも監督職員が同等品以上と認めた場合、若しくは評価名簿に記載されたものについてはこれにしない。
2 他工事との取り合い	はり貫通部のスリーブ ※ 本工事 ・ 別途工事 補強 ・ 本工事 ※ 別途工事  自動開閉装置を取付ける防火戸の切込み、補強及びドアーチェック、フロアーヒンジ ・ 本工事 ※ 別途工事  天井埋込型器具の取付箇所の下地材の切込み及び補強 ・ 本工事 ※ 別途工事（墨出しは本工事） ただし、ダウンライト等、切込み寸法が小さい場合は除く  天井点検口の取付箇所の下地材の切込み及び補強 ・ 本工事 ※ 別途工事（墨出しは本工事）  軽量鉄骨製のボックス取付用の下地材の切込み及び補強 ※ 本工事 ・ 別途工事  埋込型分電盤、端子盤等の仮 枠 ※ 本工事 ・ 別途工事 補強 ・ 本工事 ※ 別途工事  照明器具、幹線等の吊ボルト用インサート ※ 本工事 ・ 別途工事  屋内の電気室、自家発電室などの基礎、防油堤、ピット（ふたを含む） ・ 本工事 ※ 別途工事  屋外の受電設備基礎 ※ 本工事 ・ 別途工事  動力機器（電動機など）への接続 ※ 本工事 ・ 別途工事  電話保安器用接地 ※ 本工事 ・ 別途工事	22 受電設備	電力ヒューズ（採用の定格値）を予備用同数量納入し、電気室等に保管する。 ※ SO6制御装置の外箱は原則としてステンレス製とする。 ※ 変圧器に防振ゴムを取り付ける場合は、地震による変位を抑制するための機能を要する。	メーカーリスト
3 電線類	EMケーブルとする。EMケーブルで規格等の記載のないものは、ハログン及び鉛を含まない材料で構成されたものとする。 耐火ケーブル（FP）及び耐熱ケーブル（HP）はシースに耐熱性ポリエチレンを用いたものとする。	23 テレビ共同受信設備	分岐器、分配器、直列ユニットはCS・BS・UHF共用形（デジタル放送対応品）とする。 電界強度の測定 ・ 要 ・ 不要 (a) 受信レベル (b) ビット誤り率 (BER) (c) 変調誤差比 (MER) (d) 受信画質 ※ 測定内容に関しては、監督職員と協議すること。 埋設深さ ・ 一般敷地 600mm以上 ・ 舗装道路 600mm以上 ・ 公道 800mm以上 地中管路には、管下50mm、管上100mm程度保護砂を入れる。	機材名 メーカー名 電線管種・開付用品 JISによる 電線類等 公共建築工事標準仕様書（電気設備工事編）令和4年版（国土交通省大臣官房官庁営繕部監修）による 耐火・耐熱ケーブル 登録認定機関の認定を受けている旨の表示をしたもの 配線器具類 JISによる 非常用照明器具 公共建築工事標準仕様書（電気設備工事編）令和4年版（国土交通省大臣官房官庁営繕部監修）による 誘導灯器具 登録認定機関の認定証が貼付されたもの 照明器具 岩崎電気 東芝ライテック パナソニック 三菱電機 明電舎 コイト電工 高圧交流遮断器 東芝 日新電機 日立製作所 富士電機 三菱電機 明電舎 東光高岳 愛知電機製作所（※電圧7.2kVにおいて遮断電流12.5kA以下のもの） 配線用遮断器 JISC8201-2-1による 漏電遮断器 JISC8201-2-2による 高圧限流ヒューズ エナジーサポート 東芝 富士電機 三菱電機 日立製作所 高圧負荷開閉器 上記5社のほか 大塚電機 戸上電機製作所 電磁開閉器類 JISC8201、JEM1038による 高圧連絡コンデンサ 指月電機製作所 東芝 日新電機 ニチコン パナソニック 三菱電機 利昌工業（※モールドコンデンサに限る） 低圧連絡コンデンサ JISによる 高圧用変圧器 愛知電機 ダイヘン 東光高岳 東芝 日新電機 日立製作所 富士電機 パナソニック 三菱電機 明電舎 利昌工業（※モールド変圧器に限る） 自家発電装置 日本内蔵力発電設備協会の認定証が貼付されたもの 蓄電池設備 防災電運用は登録認定機関の認定証が貼付されたもの 警報装置 レゾナック 古河電池 パナソニック GSユアサ 明電舎 サンケン電気 認定品目等で指定されているものは除く 交流無停電電源装置 東芝製作所 サンケン電気 レゾナック 東光高岳 東芝 日本電気精機 日立製作所 容量20kVA以下蓄電池を除く 富士電機 古河電池 パナソニック 三菱電機 明電舎 GSユアサ 一般放送装置（消防用以外） T O A JVCケンウッド パナソニック 電気時計 シチズン T I C セイコータイムクリエーション パナソニック 自動閉鎖装置 進動機構・装置等自主評定委員会の自主評定マークが貼付されたもの 非常放送装置 登録認定機関の認定証が貼付されたもの 非常警報装置（非常ベル） 登録認定機関の認定証が貼付されたもの 火災報知装置 登録認定機関の検定合格証が貼付されたもの テレビ監視機器 D X アンテナ 東芝ライテック パナソニック マスプロ電工 HYSエンジニアリング 避難計 大阪避難計工業 NIPエンジニアリング 東京避難計工業 インターホン・ナースコール アイホン ケアコム パナソニック 東芝ライテック 電話交換装置 登録認定機関の適合マーク、技術基準適合自己確認マークが貼付されたもの ホーム分電盤 パナソニック 東芝ライテック 日東工業 テンパール工業 河村電器産業 内外電機 盤類 イトウテック 共栄電機工業 光電設 舞台照明装置 松村電機製作所 東芝ライテック パナソニック 丸茂電機 音響・映像装置 パナソニック T O A ソニー ヤマハ バイオニア JVCケンウッド 三菱電機 中央監視制御装置 azbil パナソニック 東芝 富士通 日立製作所 富士電機 明電舎 昇降機設備 日立製作所 東芝エレベータ 日本オーエス・エレベータ フジテック 日本エレベータ 三菱電機 太陽光発電システム パナソニック 東セラ 東芝 三菱電機 GSユアサ シャープ 明電舎 ※ メーカーリスト以外の機材でも監督職員が同等品以上と認めた場合、若しくは評価名簿に記載されたものについてはこれにしない。
4 電線管	屋外露出配管 鋼管を使用する場合 ※溶融亜鉛めっき ・ プライマ処理後指定色塗装（2回塗り） ビニール電線管を使用する場合 ※カラー管を使用する PF管は単層管（タイプ-25）とする。	24 構内埋設線路	埋設深さ ・ 一般敷地 600mm以上 ・ 舗装道路 600mm以上 ・ 公道 800mm以上 地中管路には、管下50mm、管上100mm程度保護砂を入れる。	機材名 メーカー名 電線管種・開付用品 JISによる 電線類等 公共建築工事標準仕様書（電気設備工事編）令和4年版（国土交通省大臣官房官庁営繕部監修）による 耐火・耐熱ケーブル 登録認定機関の認定を受けている旨の表示をしたもの 配線器具類 JISによる 非常用照明器具 公共建築工事標準仕様書（電気設備工事編）令和4年版（国土交通省大臣官房官庁営繕部監修）による 誘導灯器具 登録認定機関の認定証が貼付されたもの 照明器具 岩崎電気 東芝ライテック パナソニック 三菱電機 明電舎 コイト電工 高圧交流遮断器 東芝 日新電機 日立製作所 富士電機 三菱電機 明電舎 東光高岳 愛知電機製作所（※電圧7.2kVにおいて遮断電流12.5kA以下のもの） 配線用遮断器 JISC8201-2-1による 漏電遮断器 JISC8201-2-2による 高圧限流ヒューズ エナジーサポート 東芝 富士電機 三菱電機 日立製作所 高圧負荷開閉器 上記5社のほか 大塚電機 戸上電機製作所 電磁開閉器類 JISC8201、JEM1038による 高圧連絡コンデンサ 指月電機製作所 東芝 日新電機 ニチコン パナソニック 三菱電機 利昌工業（※モールドコンデンサに限る） 低圧連絡コンデンサ JISによる 高圧用変圧器 愛知電機 ダイヘン 東光高岳 東芝 日新電機 日立製作所 富士電機 パナソニック 三菱電機 明電舎 利昌工業（※モールド変圧器に限る） 自家発電装置 日本内蔵力発電設備協会の認定証が貼付されたもの 蓄電池設備 防災電運用は登録認定機関の認定証が貼付されたもの 警報装置 レゾナック 古河電池 パナソニック GSユアサ 明電舎 サンケン電気 認定品目等で指定されているものは除く 交流無停電電源装置 東芝製作所 サンケン電気 レゾナック 東光高岳 東芝 日本電気精機 日立製作所 容量20kVA以下蓄電池を除く 富士電機 古河電池 パナソニック 三菱電機 明電舎 GSユアサ 一般放送装置（消防用以外） T O A JVCケンウッド パナソニック 電気時計 シチズン T I C セイコータイムクリエーション パナソニック 自動閉鎖装置 進動機構・装置等自主評定委員会の自主評定マークが貼付されたもの 非常放送装置 登録認定機関の認定証が貼付されたもの 非常警報装置（非常ベル） 登録認定機関の認定証が貼付されたもの 火災報知装置 登録認定機関の検定合格証が貼付されたもの テレビ監視機器 D X アンテナ 東芝ライテック パナソニック マスプロ電工 HYSエンジニアリング 避難計 大阪避難計工業 NIPエンジニアリング 東京避難計工業 インターホン・ナースコール アイホン ケアコム パナソニック 東芝ライテック 電話交換装置 登録認定機関の適合マーク、技術基準適合自己確認マークが貼付されたもの ホーム分電盤 パナソニック 東芝ライテック 日東工業 テンパール工業 河村電器産業 内外電機 盤類 イトウテック 共栄電機工業 光電設 舞台照明装置 松村電機製作所 東芝ライテック パナソニック 丸茂電機 音響・映像装置 パナソニック T O A ソニー ヤマハ バイオニア JVCケンウッド 三菱電機 中央監視制御装置 azbil パナソニック 東芝 富士通 日立製作所 富士電機 明電舎 昇降機設備 日立製作所 東芝エレベータ 日本オーエス・エレベータ フジテック 日本エレベータ 三菱電機 太陽光発電システム パナソニック 東セラ 東芝 三菱電機 GSユアサ シャープ 明電舎 ※ メーカーリスト以外の機材でも監督職員が同等品以上と認めた場合、若しくは評価名簿に記載されたものについてはこれにしない。
5 呼び線	長さ1m以上の入線しない電線管には1.2mm以上の樹脂被覆鉄線を挿入する。	25 ハンドホール	水抜き穴は現場の水位を確認の上、要否を検討すること。	機材名 メーカー名 電線管種・開付用品 JISによる 電線類等 公共建築工事標準仕様書（電気設備工事編）令和4年版（国土交通省大臣官房官庁営繕部監修）による 耐火・耐熱ケーブル 登録認定機関の認定を受けている旨の表示をしたもの 配線器具類 JISによる 非常用照明器具 公共建築工事標準仕様書（電気設備工事編）令和4年版（国土交通省大臣官房官庁営繕部監修）による 誘導灯器具 登録認定機関の認定証が貼付されたもの 照明器具 岩崎電気 東芝ライテック パナソニック 三菱電機 明電舎 コイト電工 高圧交流遮断器 東芝 日新電機 日立製作所 富士電機 三菱電機 明電舎 東光高岳 愛知電機製作所（※電圧7.2kVにおいて遮断電流12.5kA以下のもの） 配線用遮断器 JISC8201-2-1による 漏電遮断器 JISC8201-2-2による 高圧限流ヒューズ エナジーサポート 東芝 富士電機 三菱電機 日立製作所 高圧負荷開閉器 上記5社のほか 大塚電機 戸上電機製作所 電磁開閉器類 JISC8201、JEM1038による 高圧連絡コンデンサ 指月電機製作所 東芝 日新電機 ニチコン パナソニック 三菱電機 利昌工業（※モールドコンデンサに限る） 低圧連絡コンデンサ JISによる 高圧用変圧器 愛知電機 ダイヘン 東光高岳 東芝 日新電機 日立製作所 富士電機 パナソニック 三菱電機 明電舎 利昌工業（※モールド変圧器に限る） 自家発電装置 日本内蔵力発電設備協会の認定証が貼付されたもの 蓄電池設備 防災電運用は登録認定機関の認定証が貼付されたもの 警報装置 レゾナック 古河電池 パナソニック GSユアサ 明電舎 サンケン電気 認定品目等で指定されているものは除く 交流無停電電源装置 東芝製作所 サンケン電気 レゾナック 東光高岳 東芝 日本電気精機 日立製作所 容量20kVA以下蓄電池を除く 富士電機 古河電池 パナソニック 三菱電機 明電舎 GSユアサ 一般放送装置（消防用以外） T O A JVCケンウッド パナソニック 電気時計 シチズン T I C セイコータイムクリエーション パナソニック 自動閉鎖装置 進動機構・装置等自主評定委員会の自主評定マークが貼付されたもの 非常放送装置 登録認定機関の認定証が貼付されたもの 非常警報装置（非常ベル） 登録認定機関の認定証が貼付されたもの 火災報知装置 登録認定機関の検定合格証が貼付されたもの テレビ監視機器 D X アンテナ 東芝ライテック パナソニック マスプロ電工 HYSエンジニアリング 避難計 大阪避難計工業 NIPエンジニアリング 東京避難計工業 インターホン・ナースコール アイホン ケアコム パナソニック 東芝ライテック 電話交換装置 登録認定機関の適合マーク、技術基準適合自己確認マークが貼付されたもの ホーム分電盤 パナソニック 東芝ライテック 日東工業 テンパール工業 河村電器産業 内外電機 盤類 イトウテック 共栄電機工業 光電設 舞台照明装置 松村電機製作所 東芝ライテック パナソニック 丸茂電機 音響・映像装置 パナソニック T O A ソニー ヤマハ バイオニア JVCケンウッド 三菱電機 中央監視制御装置 azbil パナソニック 東芝 富士通 日立製作所 富士電機 明電舎 昇降機設備 日立製作所 東芝エレベータ 日本オーエス・エレベータ フジテック 日本エレベータ 三菱電機 太陽光発電システム パナソニック 東セラ 東芝 三菱電機 GSユアサ シャープ 明電舎 ※ メーカーリスト以外の機材でも監督職員が同等品以上と認めた場合、若しくは評価名簿に記載されたものについてはこれにしない。
6 フラッシュプレート材質	・ 樹脂製 ・ 新金属 ・ ステンレス	26 耐震施工	設備機器の固定等は、国土交通省国土技術政策総合研究所・独立行政法人建築研究所監修の「建築設備設置設計・施工指針（2014年版）」及び建設大臣官房官庁営繕部監修の「官庁施設の総合耐震計画基準及び関係規程（平成8年版）」による。局部震度法による設計用標準震度は、構造体の耐震安全性の分類、設備機器の重要度及び設置階により、選定する。 なお、施工に先立ち、耐震強度計算書を監督職員に提出し、承認を受けるものとする。 備考 100kg以上の機器に適用するが、それ以下の機器については監督職員と協議する。 地域係数は1.0とし、設計用鉛直地震力は設計用水平地震力の1/2とする。 施設の種類 ・ 特定の施設 ・ 一般の施設 重要機器 ・ 受電設備 ・ 自家発電設備 ・ 蓄電池設備 ・ 無停電電源装置 ・ 幹線用分電盤 ・ その他（ ）	機材名 メーカー名 電線管種・開付用品 JISによる 電線類等 公共建築工事標準仕様書（電気設備工事編）令和4年版（国土交通省大臣官房官庁営繕部監修）による 耐火・耐熱ケーブル 登録認定機関の認定を受けている旨の表示をしたもの 配線器具類 JISによる 非常用照明器具 公共建築工事標準仕様書（電気設備工事編）令和4年版（国土交通省大臣官房官庁営繕部監修）による 誘導灯器具 登録認定機関の認定証が貼付されたもの 照明器具 岩崎電気 東芝ライテック パナソニック 三菱電機 明電舎 コイト電工 高圧交流遮断器 東芝 日新電機 日立製作所 富士電機 三菱電機 明電舎 東光高岳 愛知電機製作所（※電圧7.2kVにおいて遮断電流12.5kA以下のもの） 配線用遮断器 JISC8201-2-1による 漏電遮断器 JISC8201-2-2による 高圧限流ヒューズ エナジーサポート 東芝 富士電機 三菱電機 日立製作所 高圧負荷開閉器 上記5社のほか 大塚電機 戸上電機製作所 電磁開閉器類 JISC8201、JEM1038による 高圧連絡コンデンサ 指月電機製作所 東芝 日新電機 ニチコン パナソニック 三菱電機 利昌工業（※モールドコンデンサに限る） 低圧連絡コンデンサ JISによる 高圧用変圧器 愛知電機 ダイヘン 東光高岳 東芝 日新電機 日立製作所 富士電機 パナソニック 三菱電機 明電舎 利昌工業（※モールド変圧器に限る） 自家発電装置 日本内蔵力発電設備協会の認定証が貼付されたもの 蓄電池設備 防災電運用は登録認定機関の認定証が貼付されたもの 警報装置 レゾナック 古河電池 パナソニック GSユアサ 明電舎 サンケン電気 認定品目等で指定されているものは除く 交流無停電電源装置 東芝製作所 サンケン電気 レゾナック 東光高岳 東芝 日本電気精機 日立製作所 容量20kVA以下蓄電池を除く 富士電機 古河電池 パナソニック 三菱電機 明電舎 GSユアサ 一般放送装置（消防用以外） T O A JVCケンウッド パナソニック 電気時計 シチズン T I C セイコータイムクリエーション パナソニック 自動閉鎖装置 進動機構・装置等自主評定委員会の自主評定マークが貼付されたもの 非常放送装置 登録認定機関の認定証が貼付されたもの 非常警報装置（非常ベル） 登録認定機関の認定証が貼付されたもの 火災報知装置 登録認定機関の検定合格証が貼付されたもの テレビ監視機器 D X アンテナ 東芝ライテック パナソニック マスプロ電工 HYSエンジニアリング 避難計 大阪避難計工業 NIPエンジニアリング 東京避難計工業 インターホン・ナースコール アイホン ケアコム パナソニック 東芝ライテック 電話交換装置 登録認定機関の適合マーク、技術基準適合自己確認マークが貼付されたもの ホーム分電盤 パナソニック 東芝ライテック 日東工業 テンパール工業 河村電器産業 内外電機 盤類 イトウテック 共栄電機工業 光電設 舞台照明装置 松村電機製作所 東芝ライテック パナソニック 丸茂電機 音響・映像装置 パナソニック T O A ソニー ヤマハ バイオニア JVCケンウッド 三菱電機 中央監視制御装置 azbil パナソニック 東芝 富士通 日立製作所 富士電機 明電舎 昇降機設備 日立製作所 東芝エレベータ 日本オーエス・エレベータ フジテック 日本エレベータ 三菱電機 太陽光発電システム パナソニック 東セラ 東芝 三菱電機 GSユアサ シャープ 明電舎 ※ メーカーリスト以外の機材でも監督職員が同等品以上と認めた場合、若しくは評価名簿に記載されたものについてはこれにしない。
7 カバープレート	用途別表示としてシール等を貼付する。	局部震度法による建築設備機器（水櫃を除く）の設計用標準水平震度	耐震安全性の分類 特定の施設 一般の施設 重要機器 一般機器 重要機器 一般機器 耐震クラス S A B 上層階 2.0 1.5 1.5 1.0 屋上及び塔屋 (2.0) (2.0) (2.0) (1.5) 中間階 1.5 1.0 1.0 0.6 (1.5) (1.5) (1.5) (1.0) 1階及び地下階 1.0 0.6 0.6 0.4 (1.0) (1.0) (1.0) (0.6)	機材名 メーカー名 電線管種・開付用品 JISによる 電線類等 公共建築工事標準仕様書（電気設備工事編）令和4年版（国土交通省大臣官房官庁営繕部監修）による 耐火・耐熱ケーブル 登録認定機関の認定を受けている旨の表示をしたもの 配線器具類 JISによる 非常用照明器具 公共建築工事標準仕様書（電気設備工事編）令和4年版（国土交通省大臣官房官庁営繕部監修）による 誘導灯器具 登録認定機関の認定証が貼付されたもの 照明器具 岩崎電気 東芝ライテック パナソニック 三菱電機 明電舎 コイト電工 高圧交流遮断器 東芝 日新電機 日立製作所 富士電機 三菱電機 明電舎 東光高岳 愛知電機製作所（※電圧7.2kVにおいて遮断電流12.5kA以下のもの） 配線用遮断器 JISC8201-2-1による 漏電遮断器 JISC8201-2-2による 高圧限流ヒューズ エナジーサポート 東芝 富士電機 三菱電機 日立製作所 高圧負荷開閉器 上記5社のほか 大塚電機 戸上電機製作所 電磁開閉器類 JISC8201、JEM1038による 高圧連絡コンデンサ 指月電機製作所 東芝 日新電機 ニチコン パナソニック 三菱電機 利昌工業（※モールドコンデンサに限る） 低圧連絡コンデンサ JISによる 高圧用変圧器 愛知電機 ダイヘン 東光高岳 東芝 日新電機 日立製作所 富士電機 パナソニック 三菱電機 明電舎 利昌工業（※モールド変圧器に限る） 自家発電装置 日本内蔵力発電設備協会の認定証が貼付されたもの 蓄電池設備 防災電運用は登録認定機関の認定証が貼付されたもの 警報装置 レゾナック 古河電池 パナソニック GSユアサ 明電舎 サンケン電気 認定品目等で指定されているものは除く 交流無停電電源装置 東芝製作所 サンケン電気 レゾナック 東光高岳 東芝 日本電気精機 日立製作所 容量20kVA以下蓄電池を除く 富士電機 古河電池 パナソニック 三菱電機 明電舎 GSユアサ 一般放送装置（消防用以外） T O A JVCケンウッド パナソニック 電気時計 シチズン T I C セイコータイムクリエーション パナソニック 自動閉鎖装置 進動機構・装置等自主評定委員会の自主評定マークが貼付されたもの 非常放送装置 登録認定機関の認定証が貼付されたもの 非常警報装置（非常ベル） 登録認定機関の認定証が貼付されたもの 火災報知装置 登録認定機関の検定合格証が貼付されたもの テレビ監視機器 D X アンテナ 東芝ライテック パナソニック マスプロ電工 HYSエンジニアリング 避難計 大阪避難計工業 NIPエンジニアリング 東京避難計工業 インターホン・ナースコール アイホン ケアコム パナソニック 東芝ライテック 電話交換装置 登録認定機関の適合マーク、技術基準適合自己確認マークが貼付されたもの ホーム分電盤 パナソニック 東芝ライテック 日東工業 テンパール工業 河村電器産業 内外電機 盤類 イトウテック 共栄電機工業 光電設 舞台照明装置 松村電機製作所 東芝ライテック パナソニック 丸茂電機 音響・映像装置 パナソニック T O A ソニー ヤマハ バイオニア JVCケンウッド 三菱電機 中央監視制御装置 azbil パナソニック 東芝 富士通 日立製作所 富士電機 明電舎 昇降機設備 日立製作所 東芝エレベータ 日本オーエス・エレベータ フジテック 日本エレベータ 三菱電機 太陽光発電システム パナソニック 東セラ 東芝 三菱電機 GSユアサ シャープ 明電舎 ※ メーカーリスト以外の機材でも監督職員が同等品以上と認めた場合、若しくは評価名簿に記載されたものについてはこれにしない。
8 接地極	※ 下記による。なお接地極EBの長さは1,500mmとする。 接地の種類 記号 接地抵抗値 接地極 共同接地 EA ED 10Ω 以下 EB (14φ) x 3連-2組 A種 EA 10Ω 以下 EB (14φ) x 3連-2組 B種 EB 200Ω 以下 EB (14φ) x 3連-2組 C種 EC 10Ω 以下 EB (14φ) x 3連-2組 D種 ED 100Ω 以下 EB (10φ) x 1 富保護 EL 10Ω 以下 EP x 1 高圧避雷器 ELH 10Ω 以下 EB (14φ) x 3連-2組	太陽光発電（太陽電池アレイ）用基礎の強度計算に用いる用途係数	用途 特定の施設 (極めて重要な太陽光発電システム) 一般の施設 (通常の太陽光発電システム) 用途係数 1.32 1.0	機材名 メーカー名 電線管種・開付用品 JISによる 電線類等 公共建築工事標準仕様書（電気設備工事編）令和4年版（国土交通省大臣官房官庁営繕部監修）による 耐火・耐熱ケーブル 登録認定機関の認定を受けている旨の表示をしたもの 配線器具類 JISによる 非常用照明器具 公共建築工事標準仕様書（電気設備工事編）令和4年版（国土交通省大臣官房官庁営繕部監修）による 誘導灯器具 登録認定機関の認定証が貼付されたもの 照明器具 岩崎電気 東芝ライテック パナソニック 三菱電機 明電舎 コイト電工 高圧交流遮断器 東芝 日新電機 日立製作所 富士電機 三菱電機 明電舎 東光高岳 愛知電機製作所（※電圧7.2kVにおいて遮断電流12.5kA以下のもの） 配線用遮断器 JISC8201-2-1による 漏電遮断器 JISC8201-2-2による 高圧限流ヒューズ エナジーサポート 東芝 富士電機 三菱電機 日立製作所 高圧負荷開閉器 上記5社のほか 大塚電機 戸上電機製作所 電磁開閉器類 JISC8201、JEM1038による 高圧連絡コンデンサ 指月電機製作所 東芝 日新電機 ニチコン パナソニック 三菱電機 利昌工業（※モールドコンデンサに限る） 低圧連絡コンデンサ JISによる 高圧用変圧器 愛知電機 ダイヘン 東光高岳 東芝 日新電機 日立製作所 富士電機 パナソニック 三菱電機 明電舎 利昌工業（※モールド変圧器に限る） 自家発電装置 日本内蔵力発電設備協会の認定証が貼付されたもの 蓄電池設備 防災電運用は登録認定機関の認定証が貼付されたもの 警報装置 レゾナック 古河電池 パナソニック GSユアサ 明電舎 サンケン電気 認定品目等で指定されているものは除く 交流無停電電源装置 東芝製作所 サンケン電気 レゾナック 東光高岳 東芝 日本電気精機 日立製作所 容量20kVA以下蓄電池を除く 富士電機 古河電池 パナソニック 三菱電機 明電舎 GSユアサ 一般放送装置（消防用以外） T O A JVCケンウッド パナソニック 電気時計 シチズン T I C セイコータイムクリエーション パナソニック 自動閉鎖装置 進動機構・装置等自主評定委員会の自主評定マークが貼付されたもの 非常放送装置 登録認定機関の認定証が貼付されたもの 非常警報装置（非常ベル） 登録認定機関の認定証が貼付されたもの 火災報知装置 登録認定機関の検定合格証が貼付されたもの テレビ監視機器 D X アンテナ 東芝ライテック パナソニック マスプロ電工 HYSエンジニアリング 避難計 大阪避難計工業 NIPエンジニアリング 東京避難計工業 インターホン・ナースコール アイホン ケアコム パナソニック 東芝ライテック 電話交換装置 登録認定機関の適合マーク、技術基準適合自己確認マークが貼付されたもの ホーム分電盤 パナソニック 東芝ライテック 日東工業 テンパール工業 河村電器産業 内外電機 盤類 イトウテック 共栄電機工業 光電設 舞台照明装置 松村電機製作所 東芝ライテック パナソニック 丸茂電機 音響・映像装置 パナソニック T O A ソニー ヤマハ バイオニア JVCケンウッド 三菱電機 中央監視制御装置 azbil パナソニック 東芝 富士通 日立製作所 富士電機 明電舎 昇降機設備 日立製作所 東芝エレベータ 日本オーエス・エレベータ フジテック 日本エレベータ 三菱電機 太陽光発電システム パナソニック 東セラ 東芝 三菱電機 GSユアサ シャープ 明電舎 ※ メーカーリスト以外の機材でも監督職員が同等品以上と認めた場合、若しくは評価名簿に記載されたものについてはこれにしない。
9 埋設表示	富保護設備用及び共同接地極の表示 ・ 黄銅板製 ・ ステンレス製 上記以外の接地極及び地中配線の表示 80a x 300のコンクリート板又は、プラスチック板に方向標記を彫り込んだもの。ただし、舗装された場所は鉄板とする。 地中配線には電圧、線路長に關係なく標識シート（ダブル）を管頂と地表面の中間に設ける。	27 特定天井への対応	天井吊り具等の施工方法は、「建築物における天井剥離対策に係る技術基準」に適合すること。	機材名 メーカー名 電線管種・開付用品 JISによる 電線類等 公共建築工事標準仕様書（電気設備工事編）令和4年版（国土交通省大臣官房官庁営繕部監修）による 耐火・耐熱ケーブル 登録認定機関の認定を受けている旨の表示をしたもの 配線器具類 JISによる 非常用照明器具 公共建築工事標準仕様書（電気設備工事編）令和4年版（国土交通省大臣官房官庁営繕部監修）による 誘導灯器具 登録認定機関の認定証が貼付されたもの 照明器具 岩崎電気 東芝ライテック パナソニック 三菱電機 明電舎 コイト電工 高圧交流遮断器 東芝 日新電機 日立製作所 富士電機 三菱電機 明電舎 東光高岳 愛知電機製作所（※電圧7.2kVにおいて遮断電流12.5kA以下のもの） 配線用遮断器 JISC8201-2-1による 漏電遮断器 JISC8201-2-2による 高圧限流ヒューズ エナジーサポート 東芝 富士電機 三菱電機 日立製作所 高圧負荷開閉器 上記5社のほか 大塚電機 戸上電機製作所 電磁開閉器類 JISC8201、JEM1038による 高圧連絡コンデンサ 指月電機製作所 東芝 日新電機 ニチコン パナソニック 三菱電機 利昌工業（※モールドコンデンサに限る） 低圧連絡コンデンサ JISによる 高圧用変圧器 愛知電機 ダイヘン 東光高岳 東芝 日新電機 日立製作所 富士電機 パナソニック 三菱電機 明電舎 利昌工業（※モールド変圧器に限る） 自家発電装置 日本内蔵力発電設備協会の認定証が貼付されたもの 蓄電池設備 防災電運用は登録認定機関の認定証が貼付されたもの 警報装置 レゾナック 古河電池 パナソニック GSユアサ 明電舎 サンケン電気 認定品目等で指定されているものは除く 交流無停電電源装置 東芝製作所 サンケン電気 レゾナック 東光高岳 東芝 日本電気精機 日立製作所 容量20kVA以下蓄電池を除く 富士電機 古河電池 パナソニック 三菱電機 明電舎 GSユアサ 一般放送装置（消防用以外） T O A JVCケンウッド パナソニック 電気時計 シチズン T I C セイコータイムクリエーション パナソニック 自動閉鎖装置 進動機構・装置等自主評定委員会の自主評定マークが貼付されたもの 非常放送装置 登録認定機関の認定証が貼付されたもの 非常警報装置（非常ベル） 登録認定機関の認定証が貼付されたもの 火災報知装置 登録認定機関の検定合格証が貼付されたもの テレビ監視機器 D X アンテナ 東芝ライテック パナソニック マスプロ電工 HYSエンジニアリング 避難計 大阪避難計工業 NIPエンジニアリング 東京避難計工業 インターホン・ナースコール アイホン ケアコム パナソニック 東芝ライテック 電話交換装置 登録認定機関の適合マーク、技術基準適合自己確認マークが貼付されたもの ホーム分電盤 パナソニック 東芝ライテック 日東工業 テンパール工業 河村電器産業 内外電機 盤類 イトウテック 共栄電機工業 光電設 舞台照明装置 松村電機製作所 東芝ライテック パナソニック 丸茂電機 音響・映像装置 パナソニック T O A ソニー ヤマハ バイオニア JVCケンウッド 三菱電機 中央監視制御装置 azbil パナソニック 東芝 富士通 日立製作所 富士電機 明電舎 昇降機設備 日立製作所 東芝エレベータ 日本オーエス・エレベータ フジテック 日本エレベータ 三菱電機 太陽光発電システム パナソニック 東セラ 東芝 三菱電機 GSユアサ シャープ 明電舎 ※ メーカーリスト以外の機材でも監督職員が同等品以上と認めた場合、若しくは評価名簿に記載されたものについてはこれにしない。
10 再使用機器	取外し再使用機器は、清掃及び絶縁抵抗測定の上、取付のこと。 [1.4.3]	28 風圧力	本工事に使用する材料及び工法は、建築基準法に基づき定まる風圧力に対応したものとし、速度圧を求める場合の風速(Vo)及び地表面粗土区分は、次の数値とする。（ポール型風速計についてはJIL1003を適用とする。） 風速(Vo)： ・ 38m/sec ( ・ コンクリート柱 ・ テレビアンテナ ・ 避難計 ・ 太陽光発電アレイ ・ 60m/sec ( ・ ポール型風速計 ) 地表面粗土区分： ※ III	機材名 メーカー名 電線管種・開付用品 JISによる 電線類等 公共建築工事標準仕様書（電気設備工事編）令和4年版（国土交通省大臣官房官庁営繕部監修）による 耐火・耐熱ケーブル 登録認定機関の認定を受けている旨の表示をしたもの 配線器具類 JISによる 非常用照明器具 公共建築工事標準仕様書（電気設備工事編）令和4年版（国土交通省大臣官房官庁営繕部監修）による 誘導灯器具 登録認定機関の認定証が貼付されたもの 照明器具 岩崎電気 東芝ライテック パナソニック 三菱電機 明電舎 コイト電工 高圧交流遮断器 東芝 日新電機 日立製作所 富士電機 三菱電機 明電舎 東光高岳 愛知電機製作所（※電圧7.2kVにおいて遮断電流12.5kA以下のもの） 配線用遮断器 JISC8201-2-1による 漏電遮断器 JISC8201-2-2による 高圧限流ヒューズ エナジーサポート 東芝 富士電機 三菱電機 日立製作所 高圧負荷開閉器 上記5社のほか 大塚電機 戸上電機製作所 電磁開閉器類 JISC8201、JEM1038による 高圧連絡コンデンサ 指月電機製作所 東芝 日新電機 ニチコン パナソニック 三菱電機 利昌工業（※モールドコンデンサに限る） 低圧連絡コンデンサ JISによる 高圧用変圧器 愛知電機 ダイヘン 東光高岳 東芝 日新電機 日立製作所 富士電機 パナソニック 三菱電機 明電舎 利昌工業（※モールド変圧器に限る） 自家発電装置 日本内蔵力発電設備協会の認定証が貼付されたもの 蓄電池設備 防災電運用は登録認定機関の認定証が貼付されたもの 警報装置 レゾナック 古河電池 パナソニック GSユアサ 明電舎 サンケン電気 認定品目等で指定されているものは除く 交流無停電電源装置 東芝製作所 サンケン電気 レゾナック 東光高岳 東芝 日本電気精機 日立製作所 容量20kVA以下蓄電池を除く 富士電機 古河電池 パナソニック 三菱電機 明電舎 GSユアサ 一般放送装置（消防用以外） T O A JVCケンウッド パナソニック 電気時計 シチズン T I C セイコータイムクリエーション パナソニック 自動閉鎖装置 進動機構・装置等自主評定委員会の自主評定マークが貼付されたもの 非常放送装置 登録認定機関の認定証が貼付されたもの 非常警報装置（非常ベル） 登録認定機関の認定証が貼付されたもの 火災報知装置 登録認定機関の検定

工事概要

- 動力制御盤内のインバータ、DCリプル及び低圧進相コンデンサの更新(盤内配線を含む。)並びにその後の試運転及び調整
- ※ 実質工期2か月程度

留意事項

- 施工前後で負荷の制御方法が変わらないよう、インバータのパラメータ等の設定値の移行を行う。
- 工事用車両の駐車場及び資機材置場は、地下3階、地下2階及び地下1階のいずれかの箇所とし、監督職員と協議のうえで詳細な場所を決定するものとする。


凡例

◻ 動力制御盤(既存)



工事場所：高知市文化プラザ(高知市九反田2番1号)


付近見取図

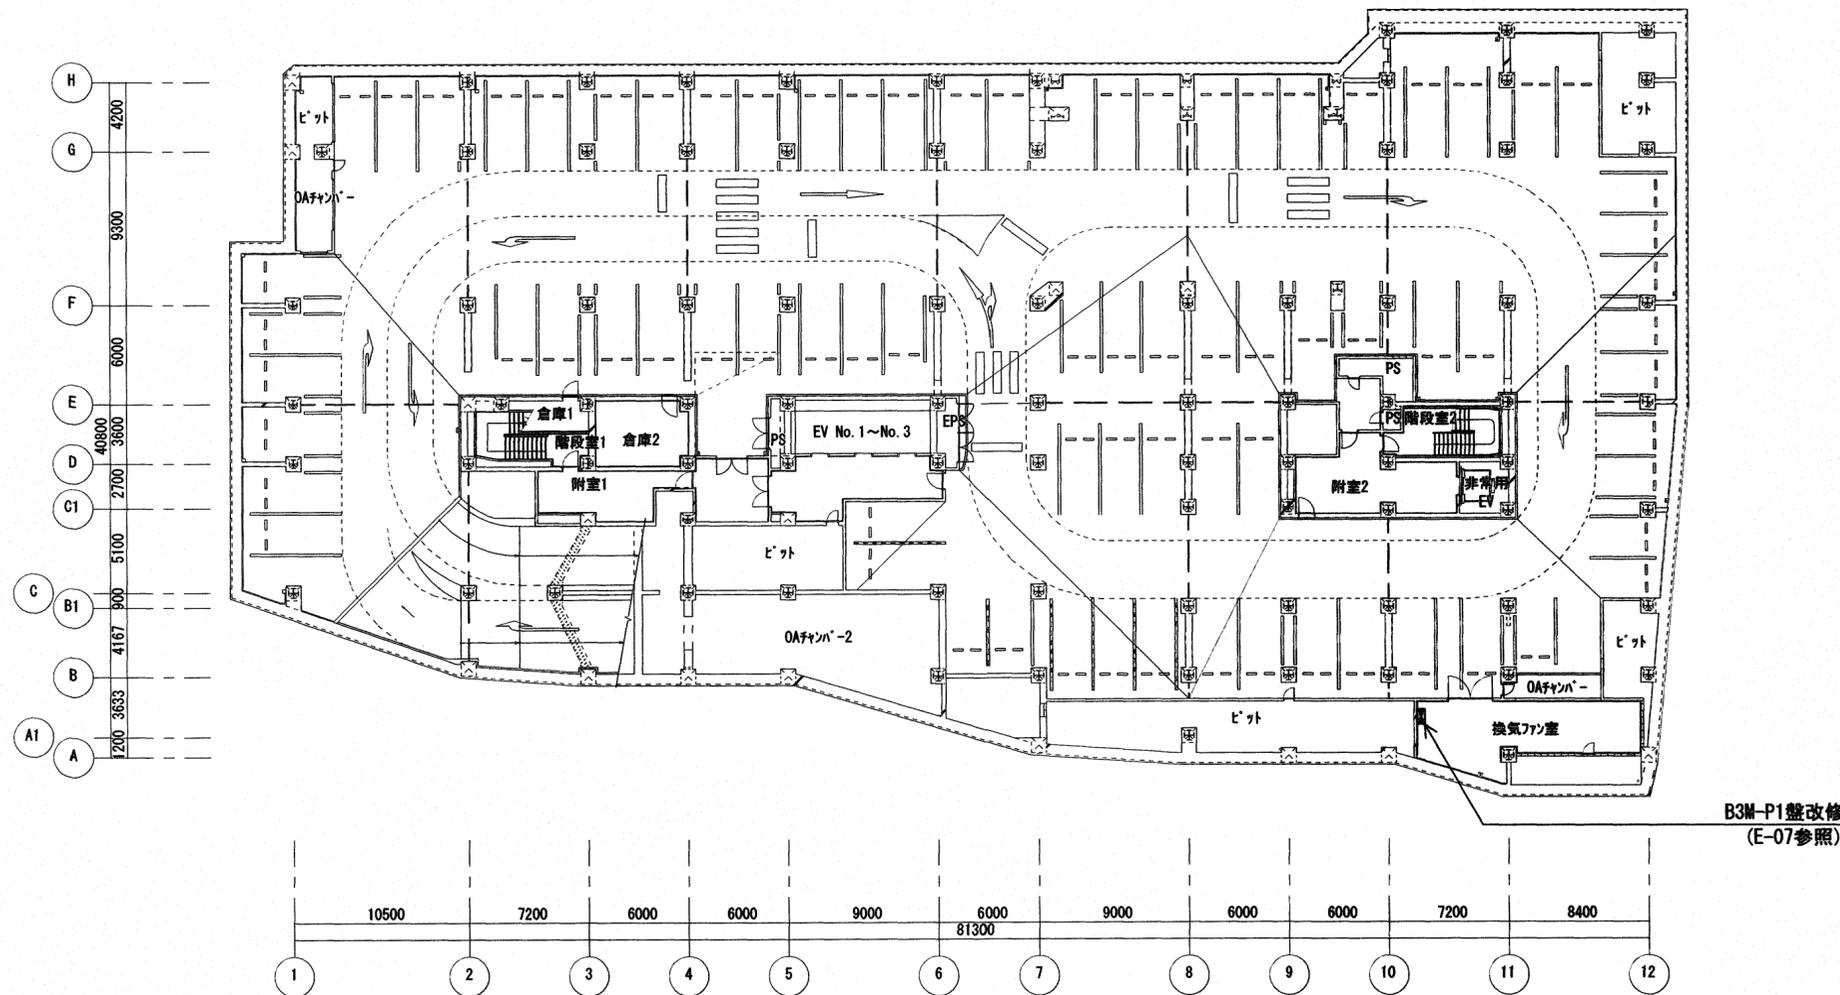

B3M-P1盤改修  
(E-07参照)

地下3階平面図  
S=1/300


高知市 都市建設部 公共建築課		工事名	高知市文化プラザ空調設備インバータ更新工事	係	係長	課長補佐	課長	図面番号
		図面名	付近見取図・地下3階平面図	縮尺	-	作図	年 月 日	E-03

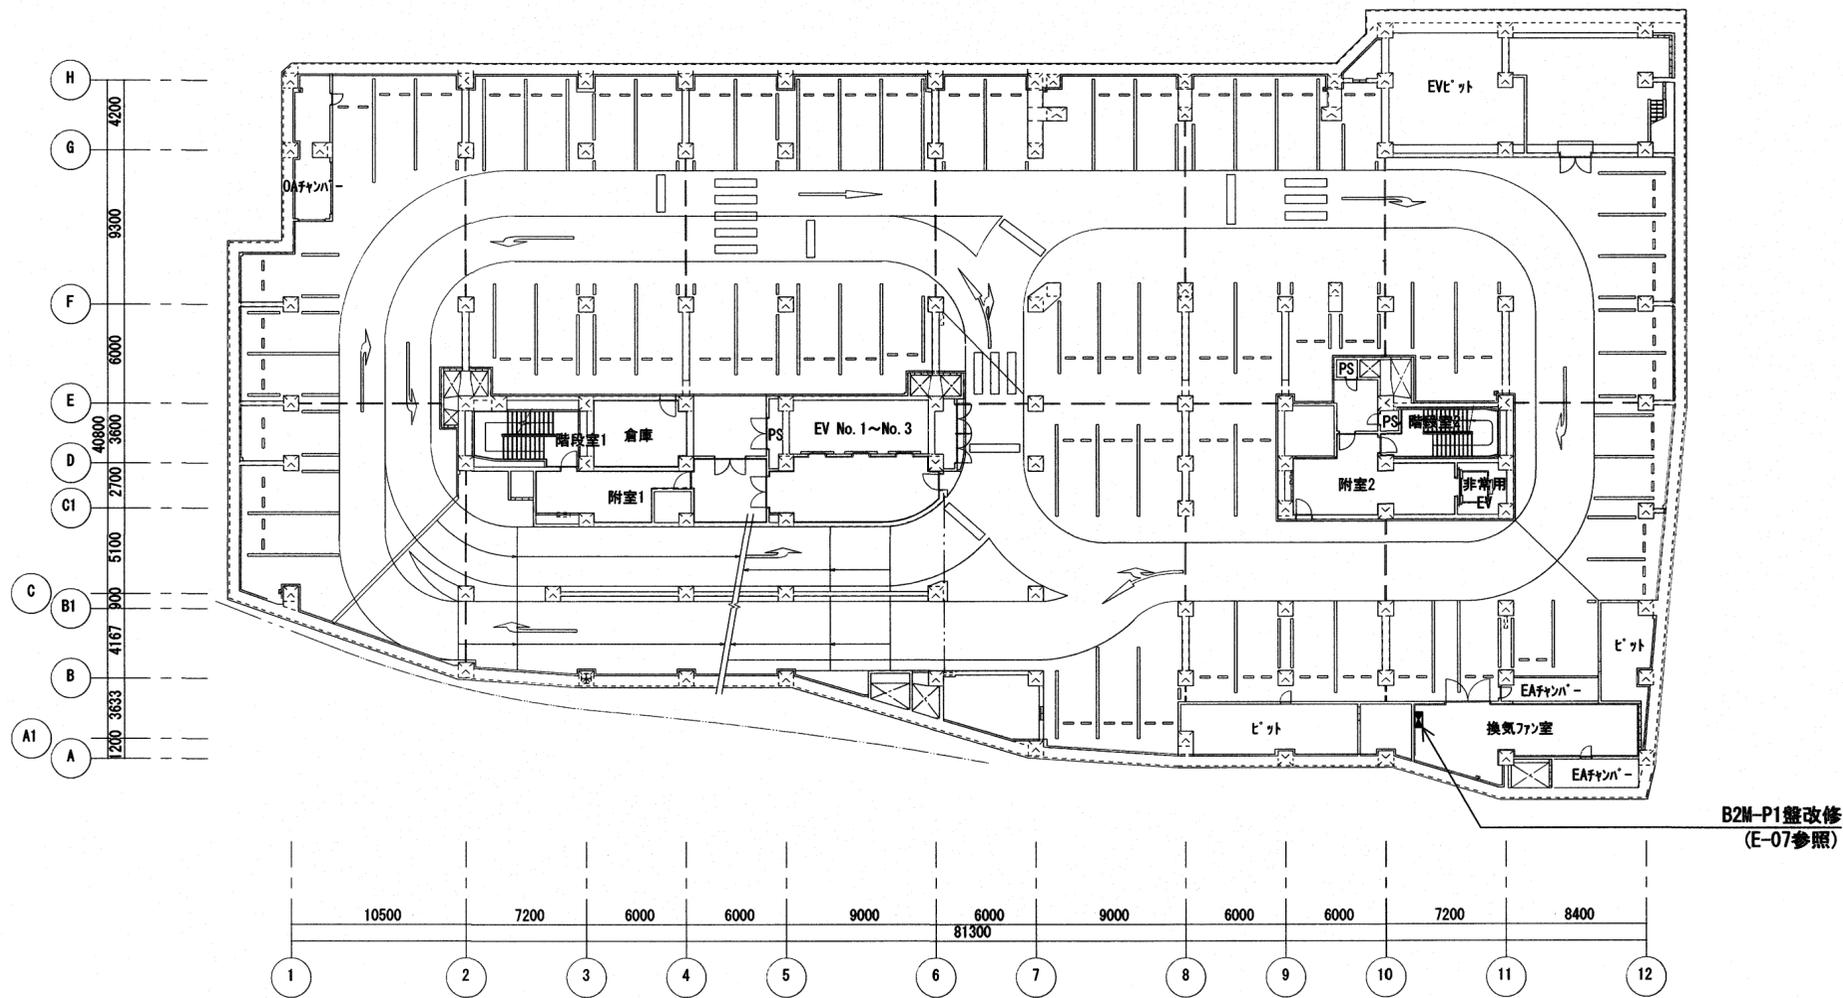

B2M-P1盤改修  
(E-07参照)



地下2階平面図  
S=1/300

高知市 都市建設部 公共建築課			工事名				保	保長	課長補佐	課長	図面番号
			高知市文化プラザ空調設備インバ-タ更新工事								E-04
			図面名	地下2階平面図	縮尺	1/300	作図	年	月	日	

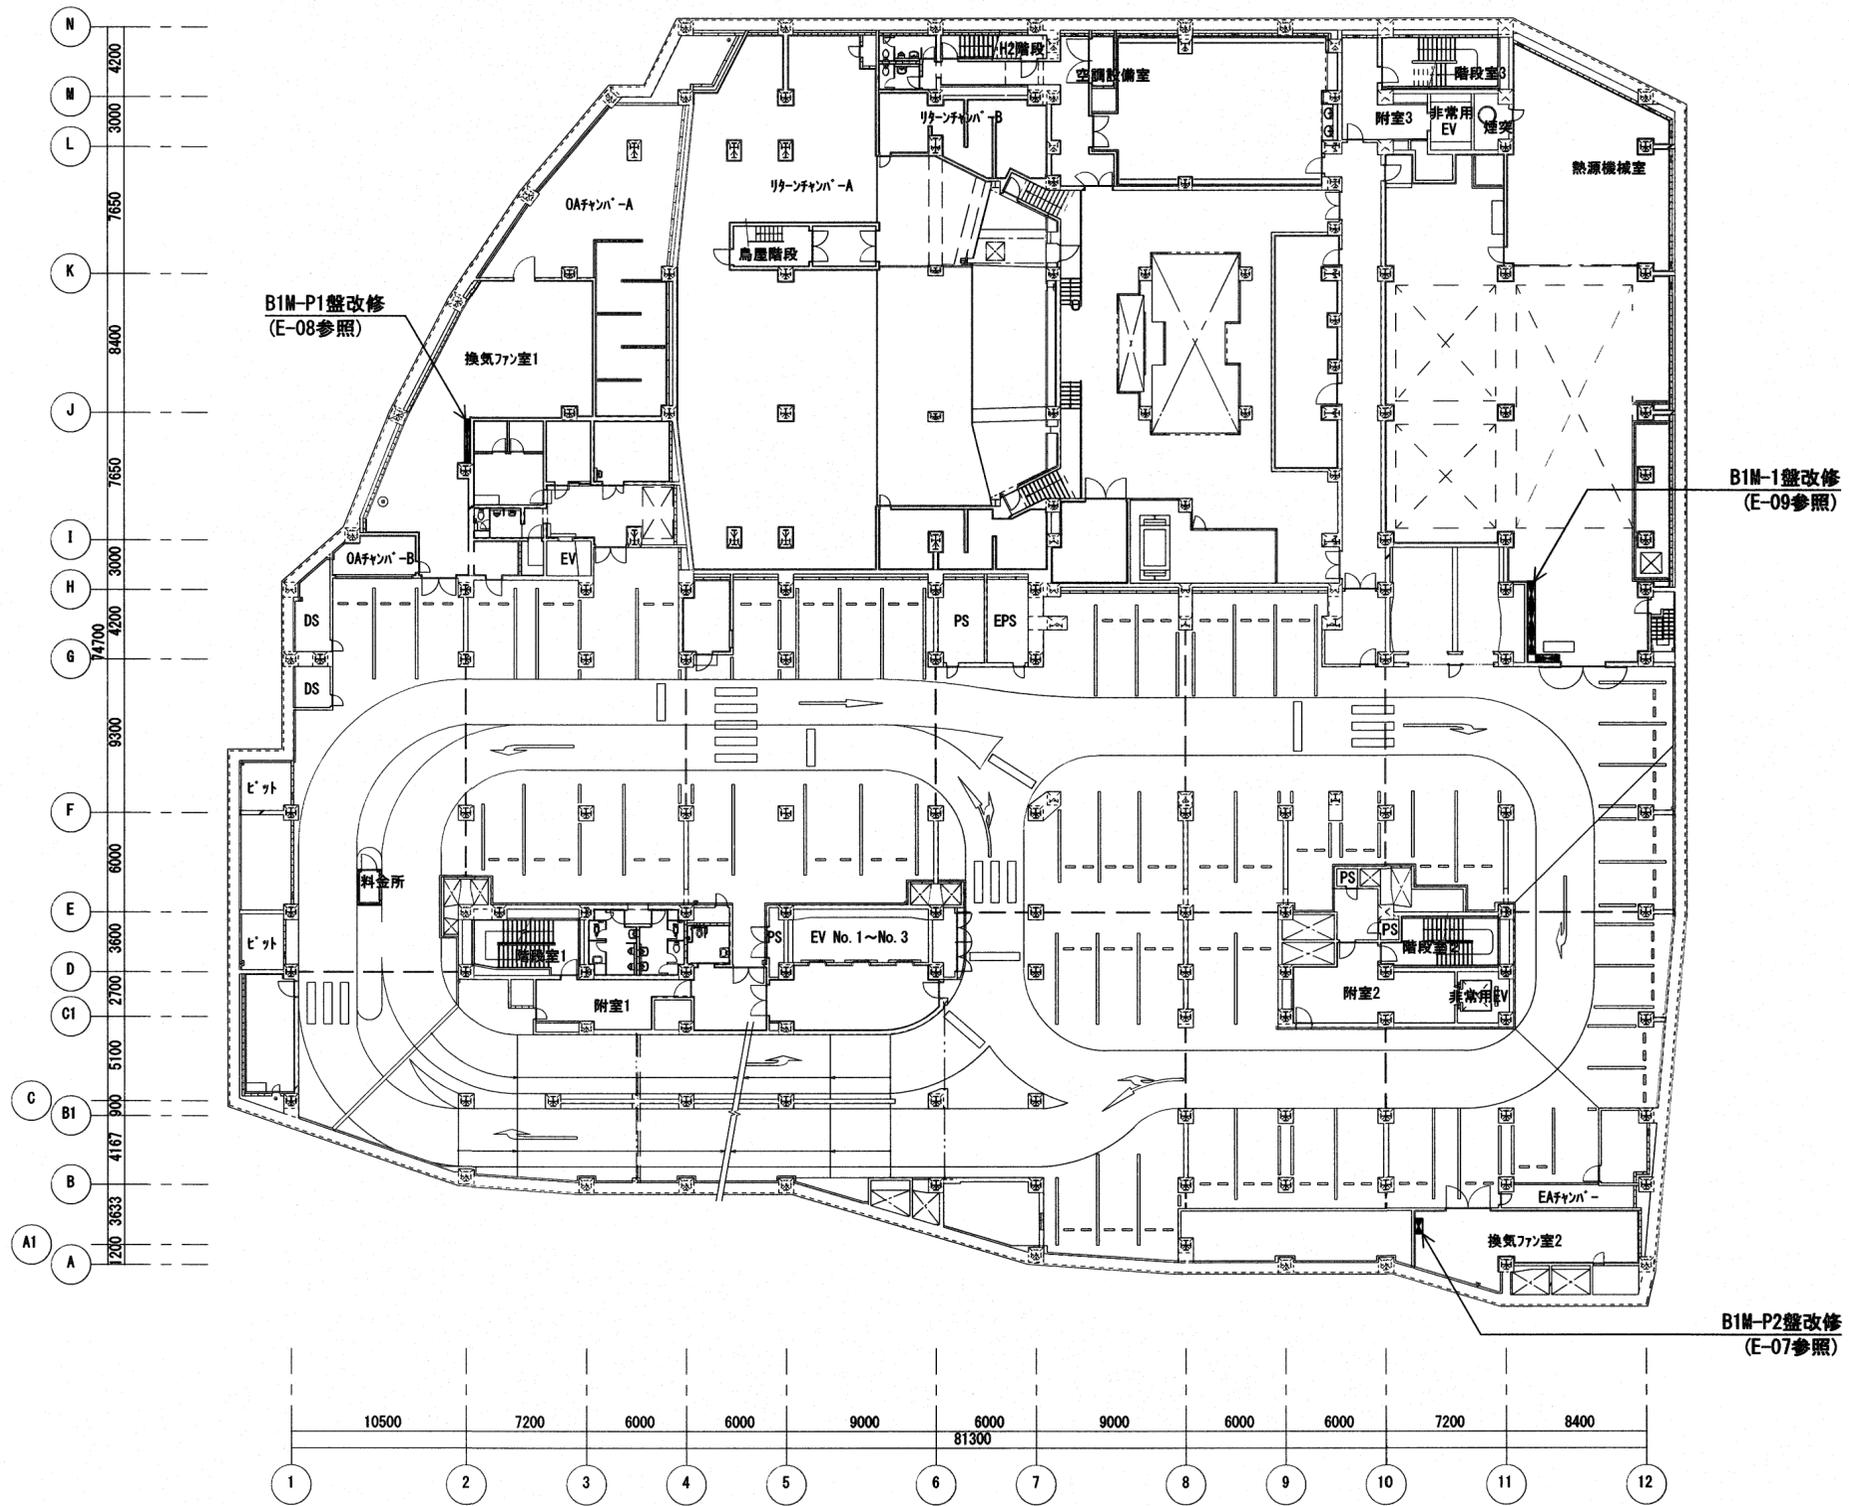




地下1階平面図  
S=1/300

高知市 都市建設部 公共建築課		工事名		係	係長	課長補佐	課長	図面番号
		高知市文化庁 空調設備のバナー更新工事						E-05
図面名		地下1階平面図	縮尺	1/300	作図	年	月	日

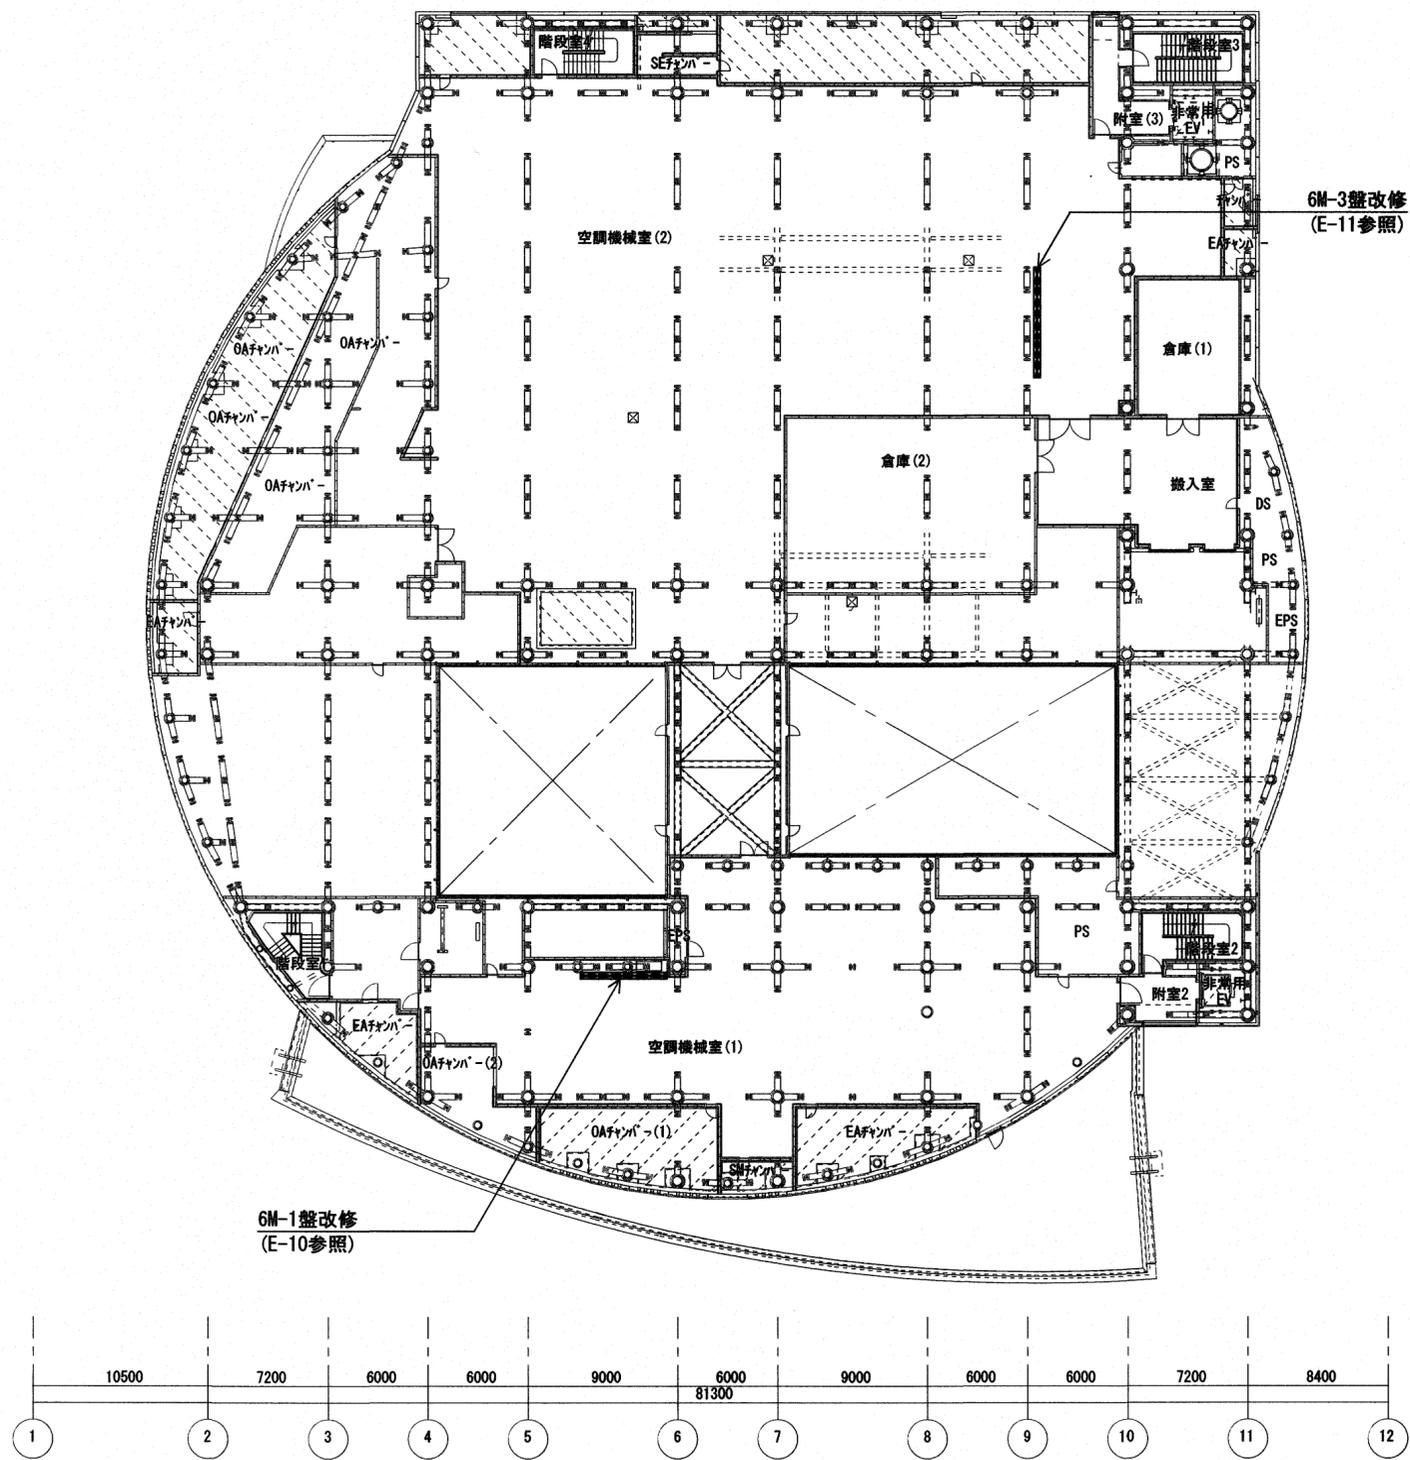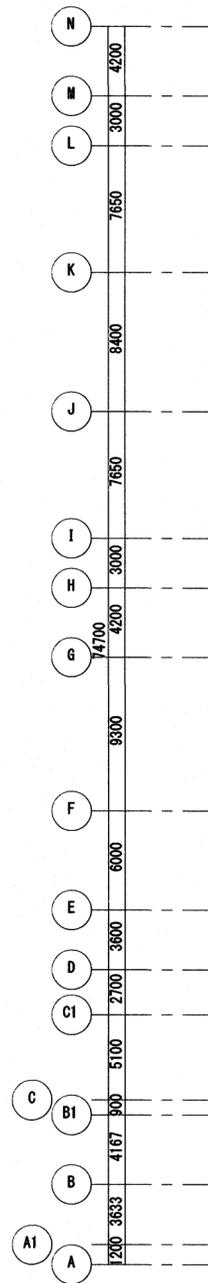




6階平面図  
S=1/300

高知市 都市建設部 公共建築課				工事名	高知市文化プラザ空調設備のバ-更新工事				係	係長	課長補佐	課長	図面番号
				図面名	6階平面図	縮尺	1/300	作図	年	月	日	E-06	

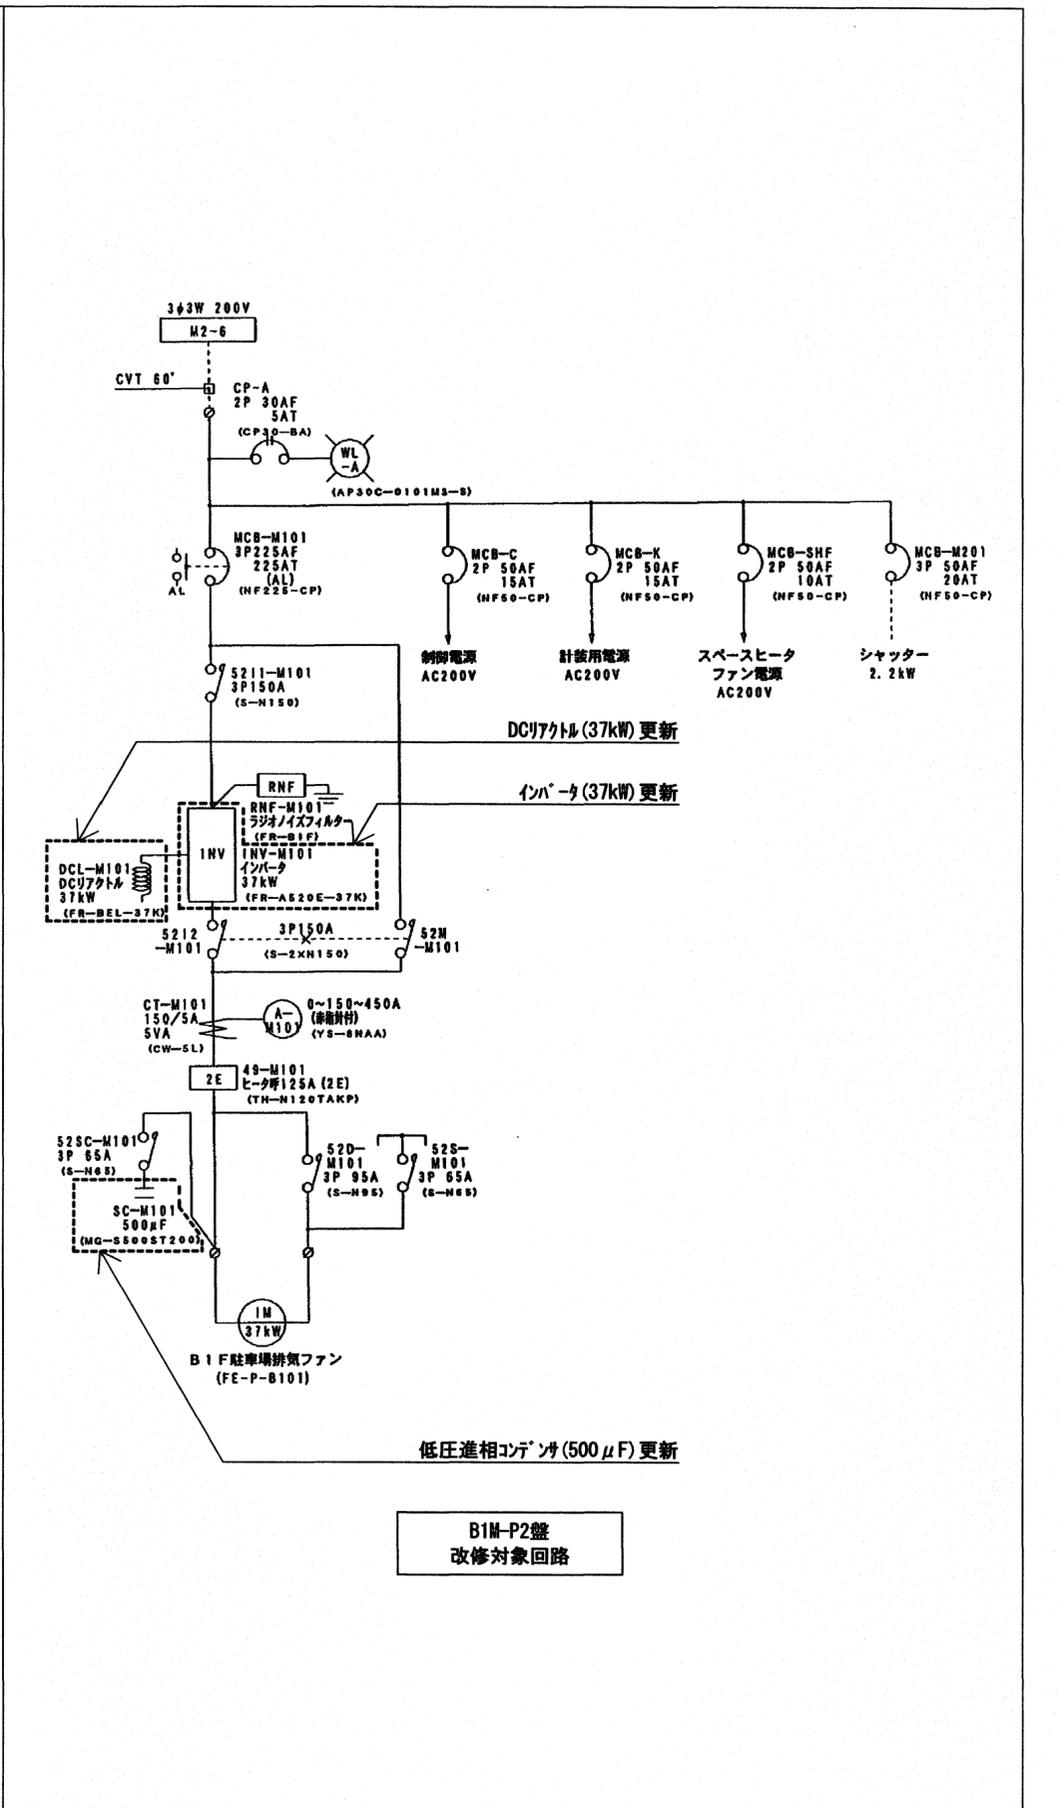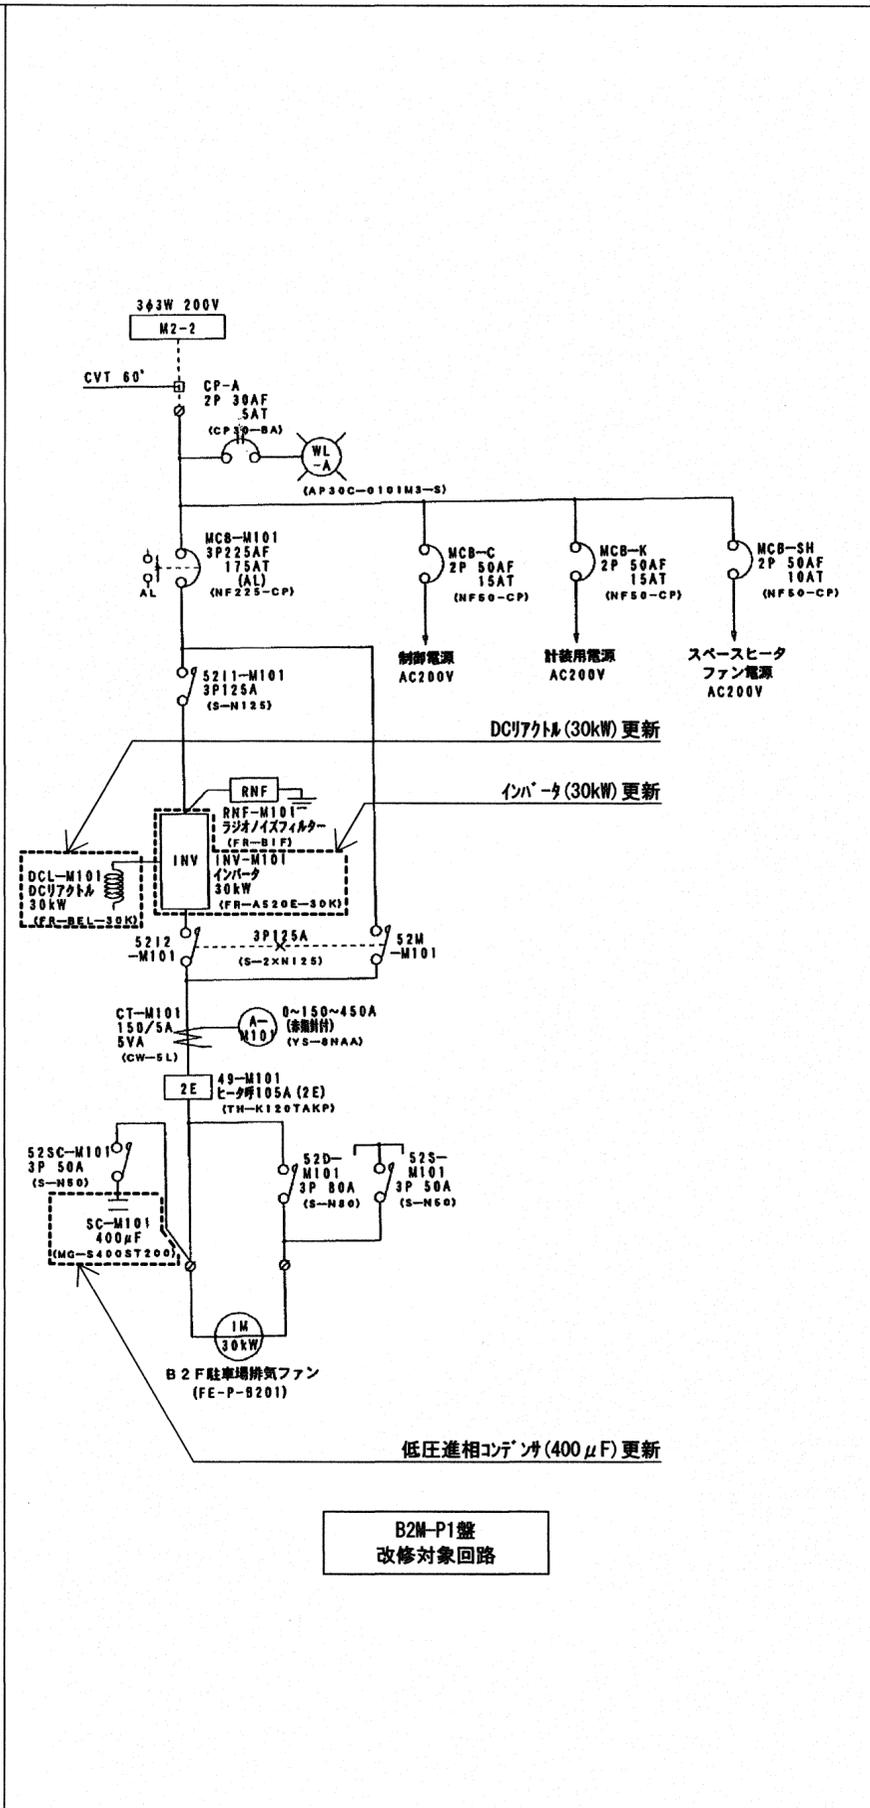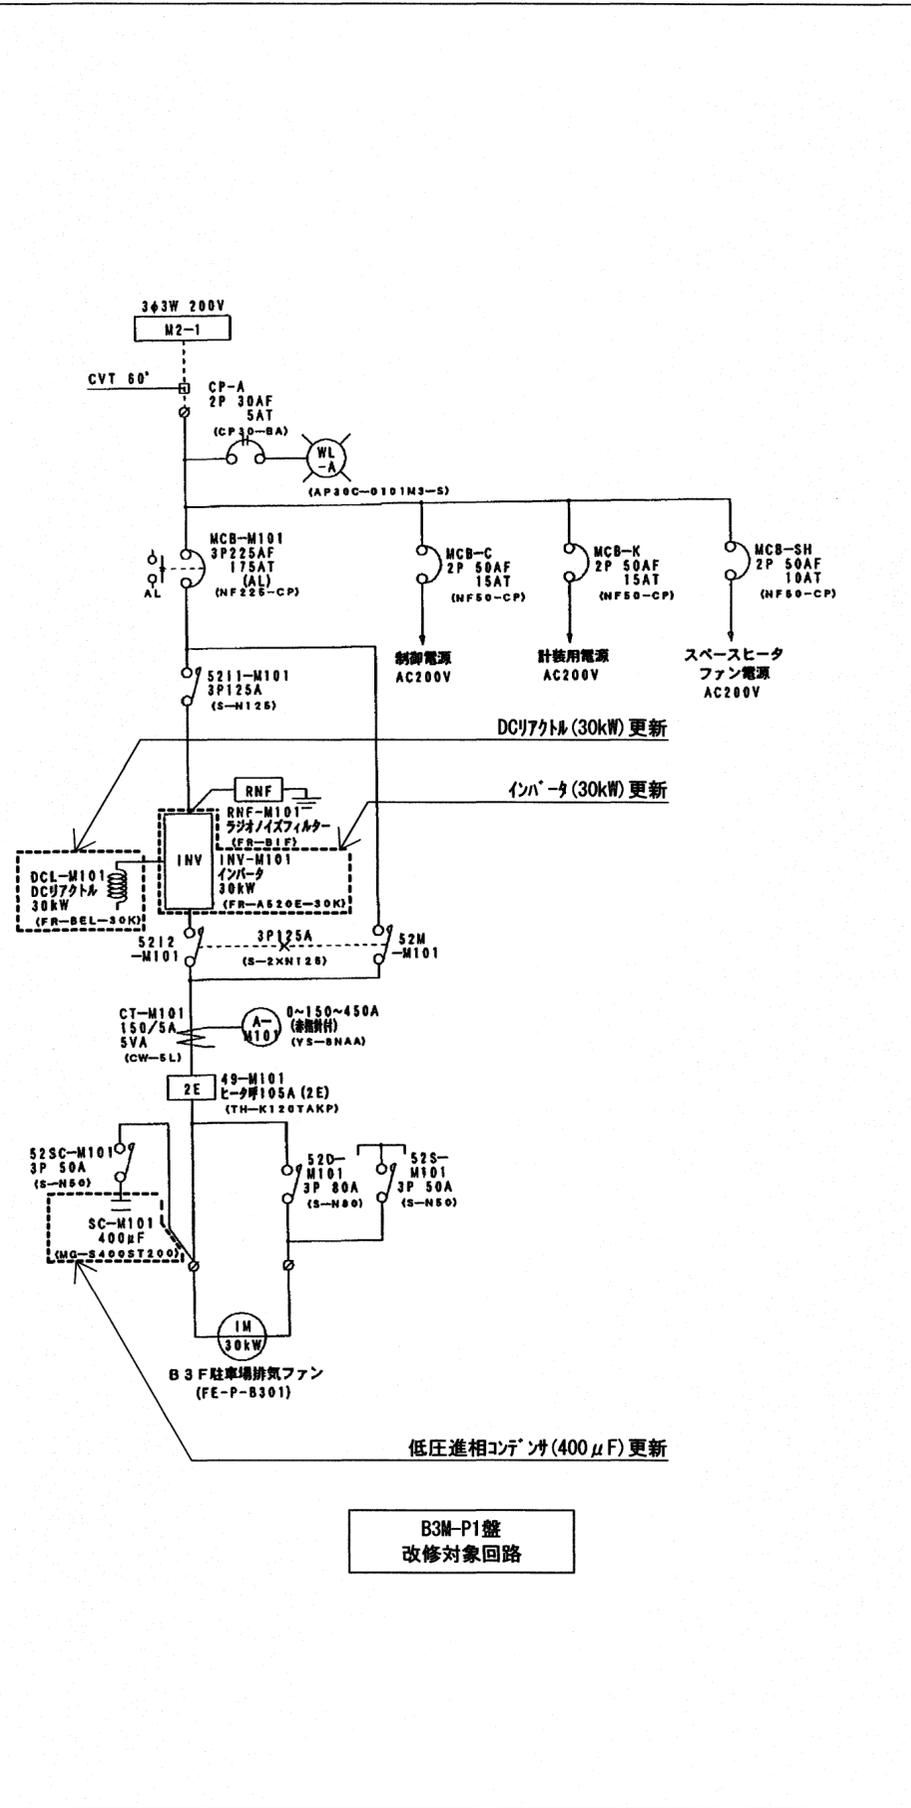



高知市 都市建設部 公共建築課

工事名	高知市文化庁 空調設備インバータ更新工事	係	係長	課長補佐	課長	図面番号
図面名	単線結線図 (1)	作図	年	月	日	E-07

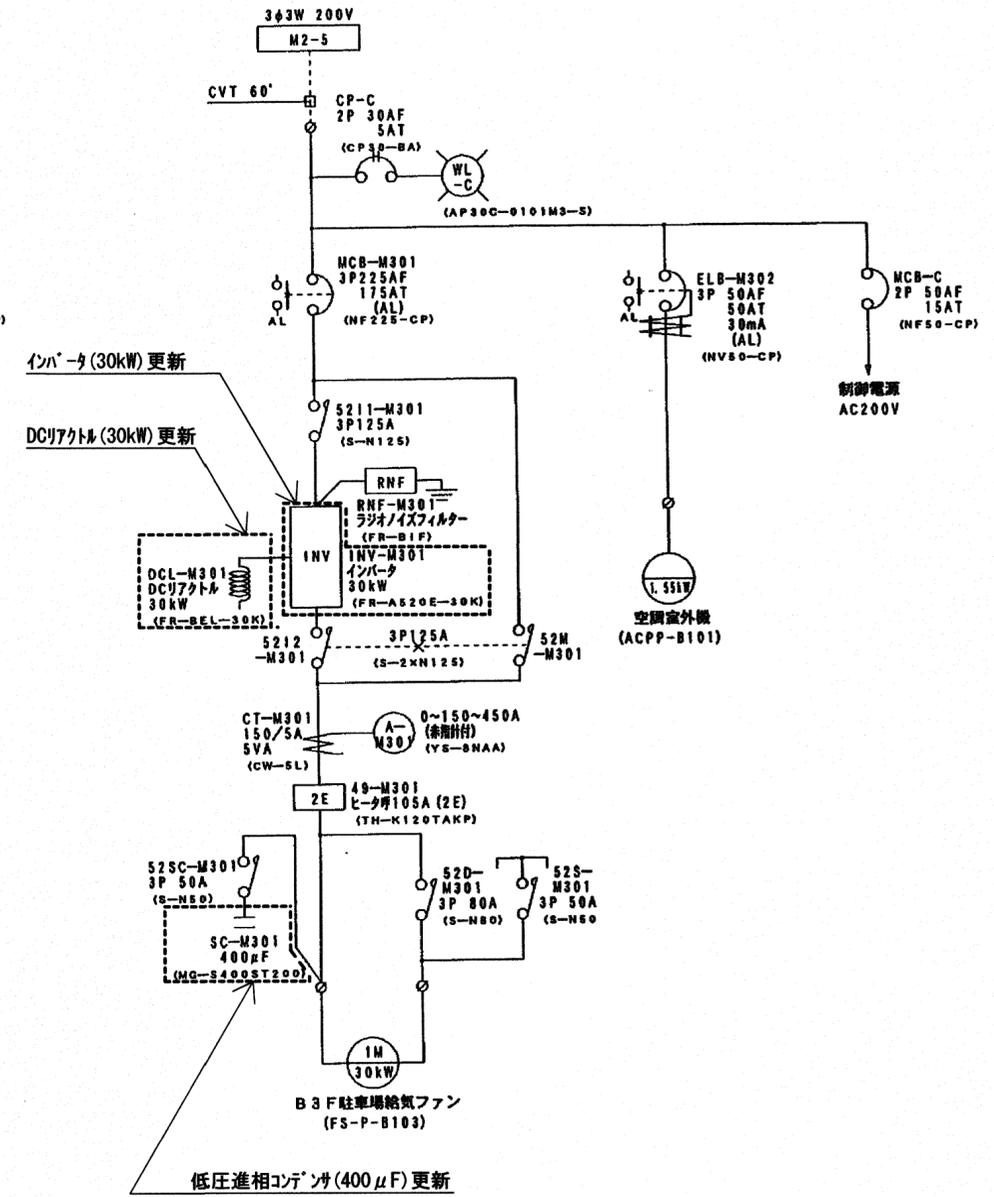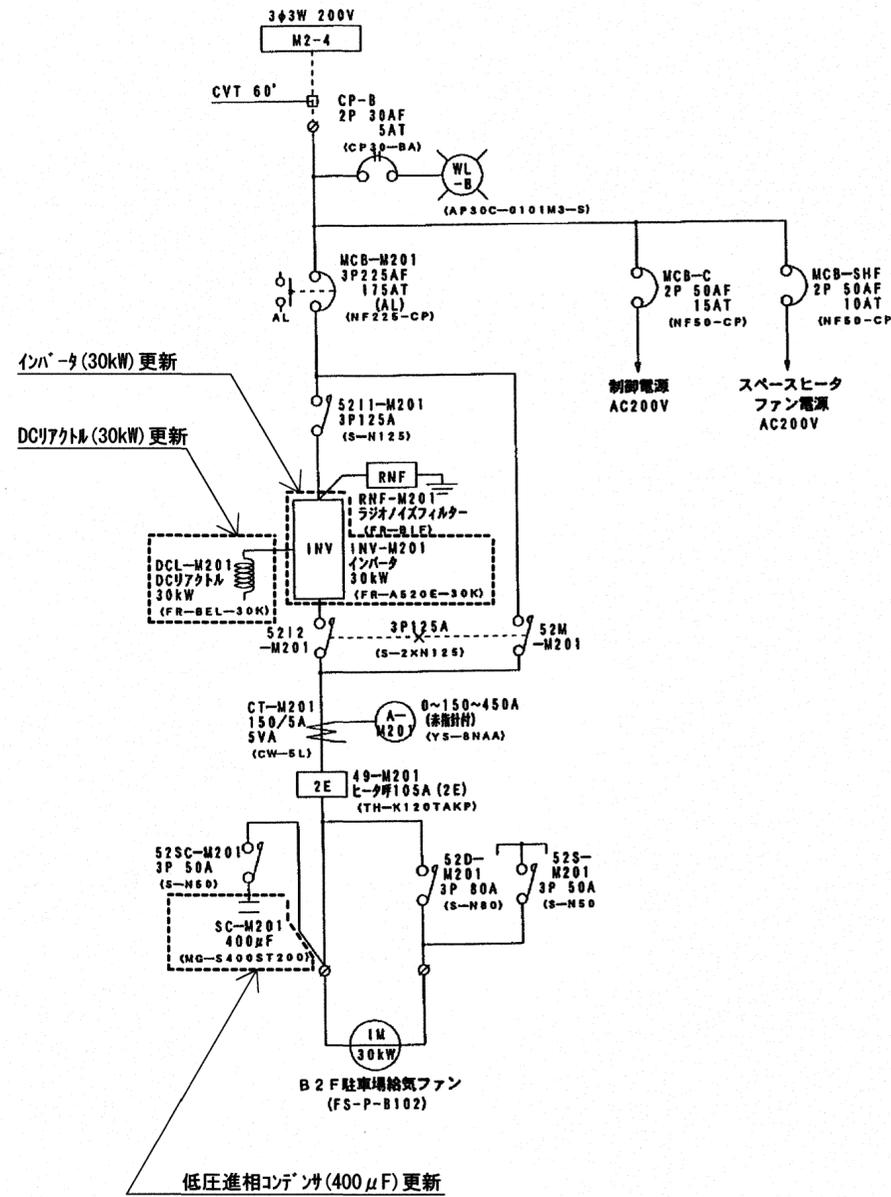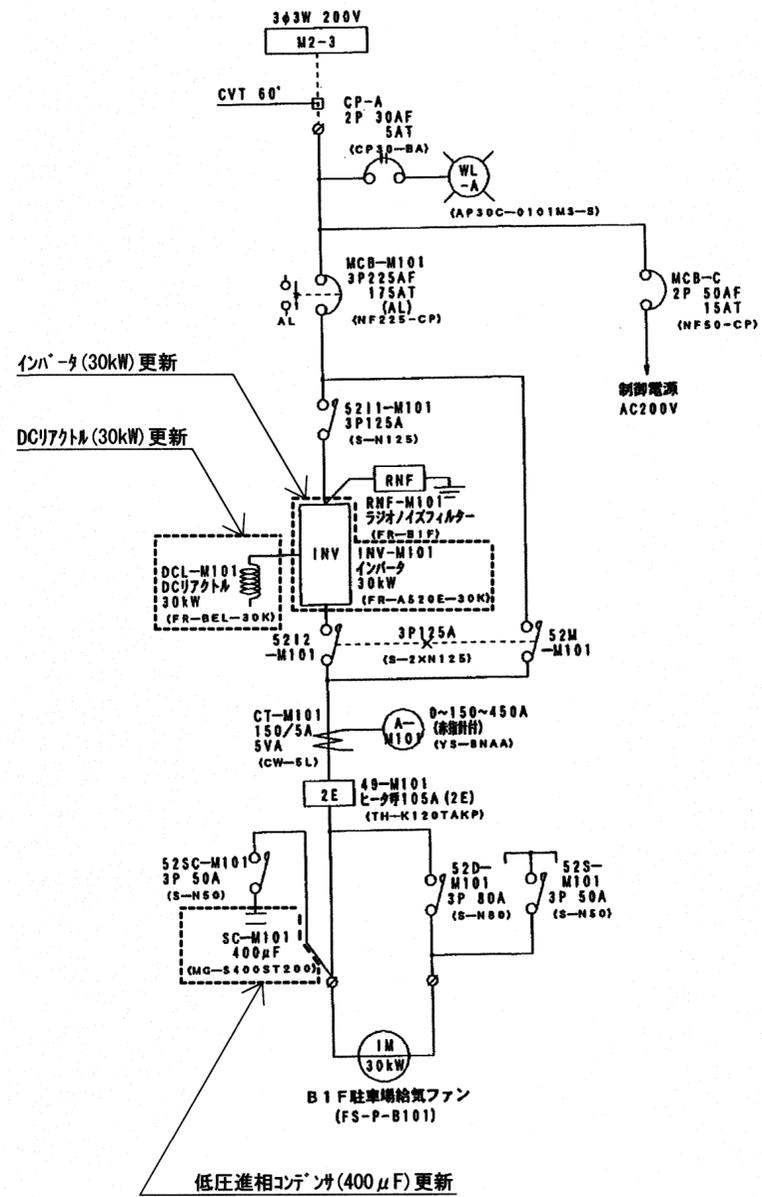


B1M-P1盤  
改修対象回路

高知市 都市建設部 公共建築課		工事名	高知市文化庁舎空調設備インバータ更新工事		係	係長	課長補佐	課長	図面番号
		図面名	単線結線図(2)	縮尺	-	作図	年月日		E-08

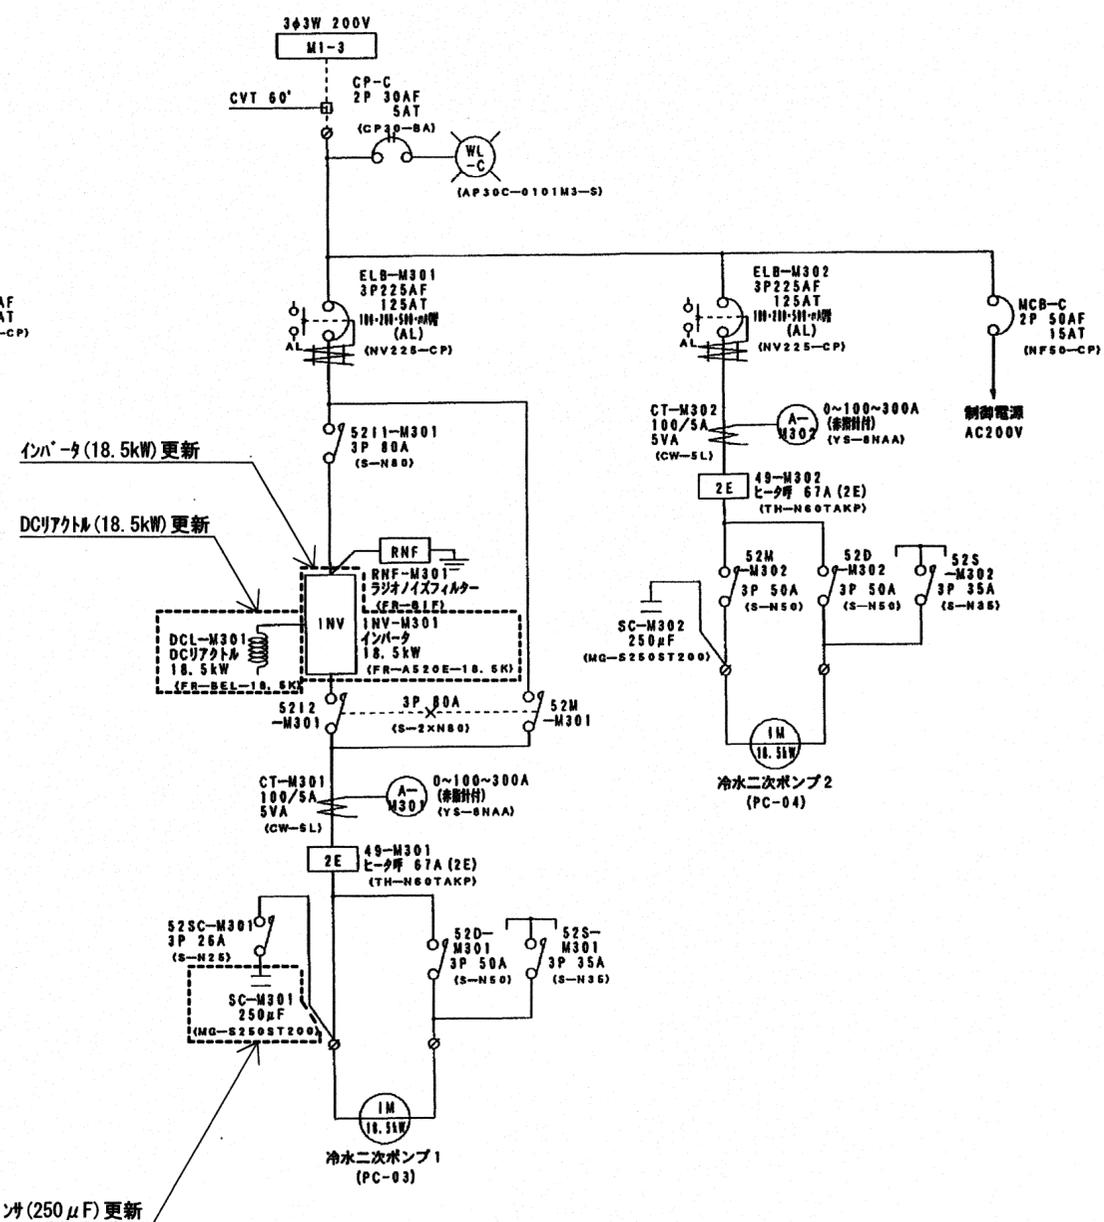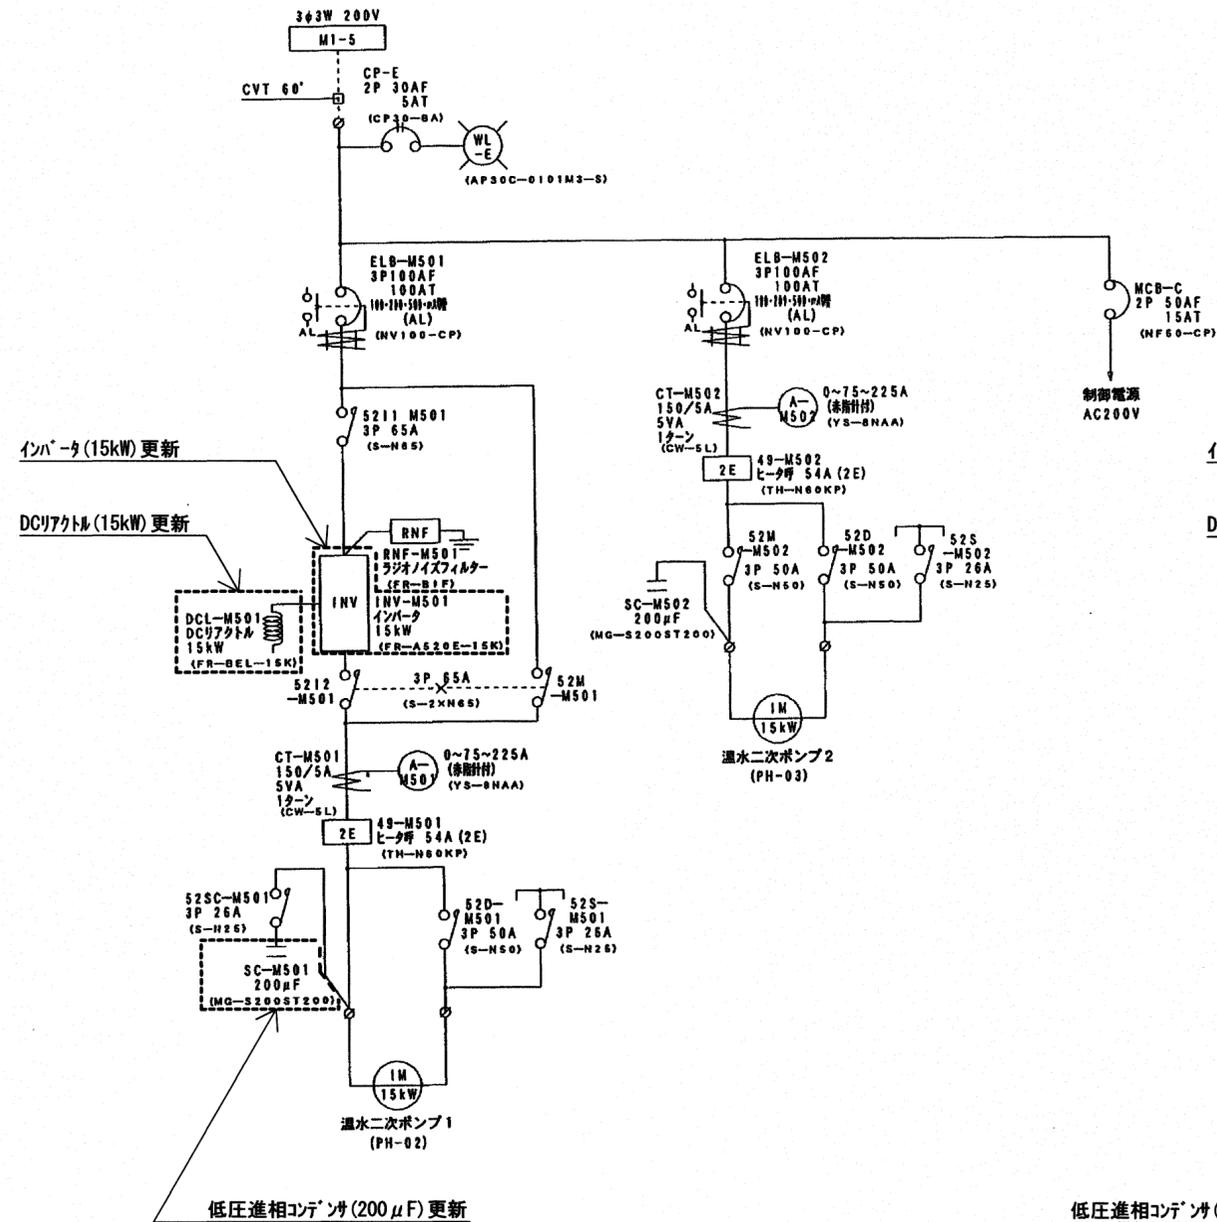


B1M-1盤  
改修対象回路

高知市 都市建設部 公共建築課		工事名	高知市文化庁 空調設備インバータ更新工事			
		図面名	単線結線図(3)			
		縮尺	-			
		係	係長	課長補佐	課長	図面番号
		作図	年	月	日	E-09

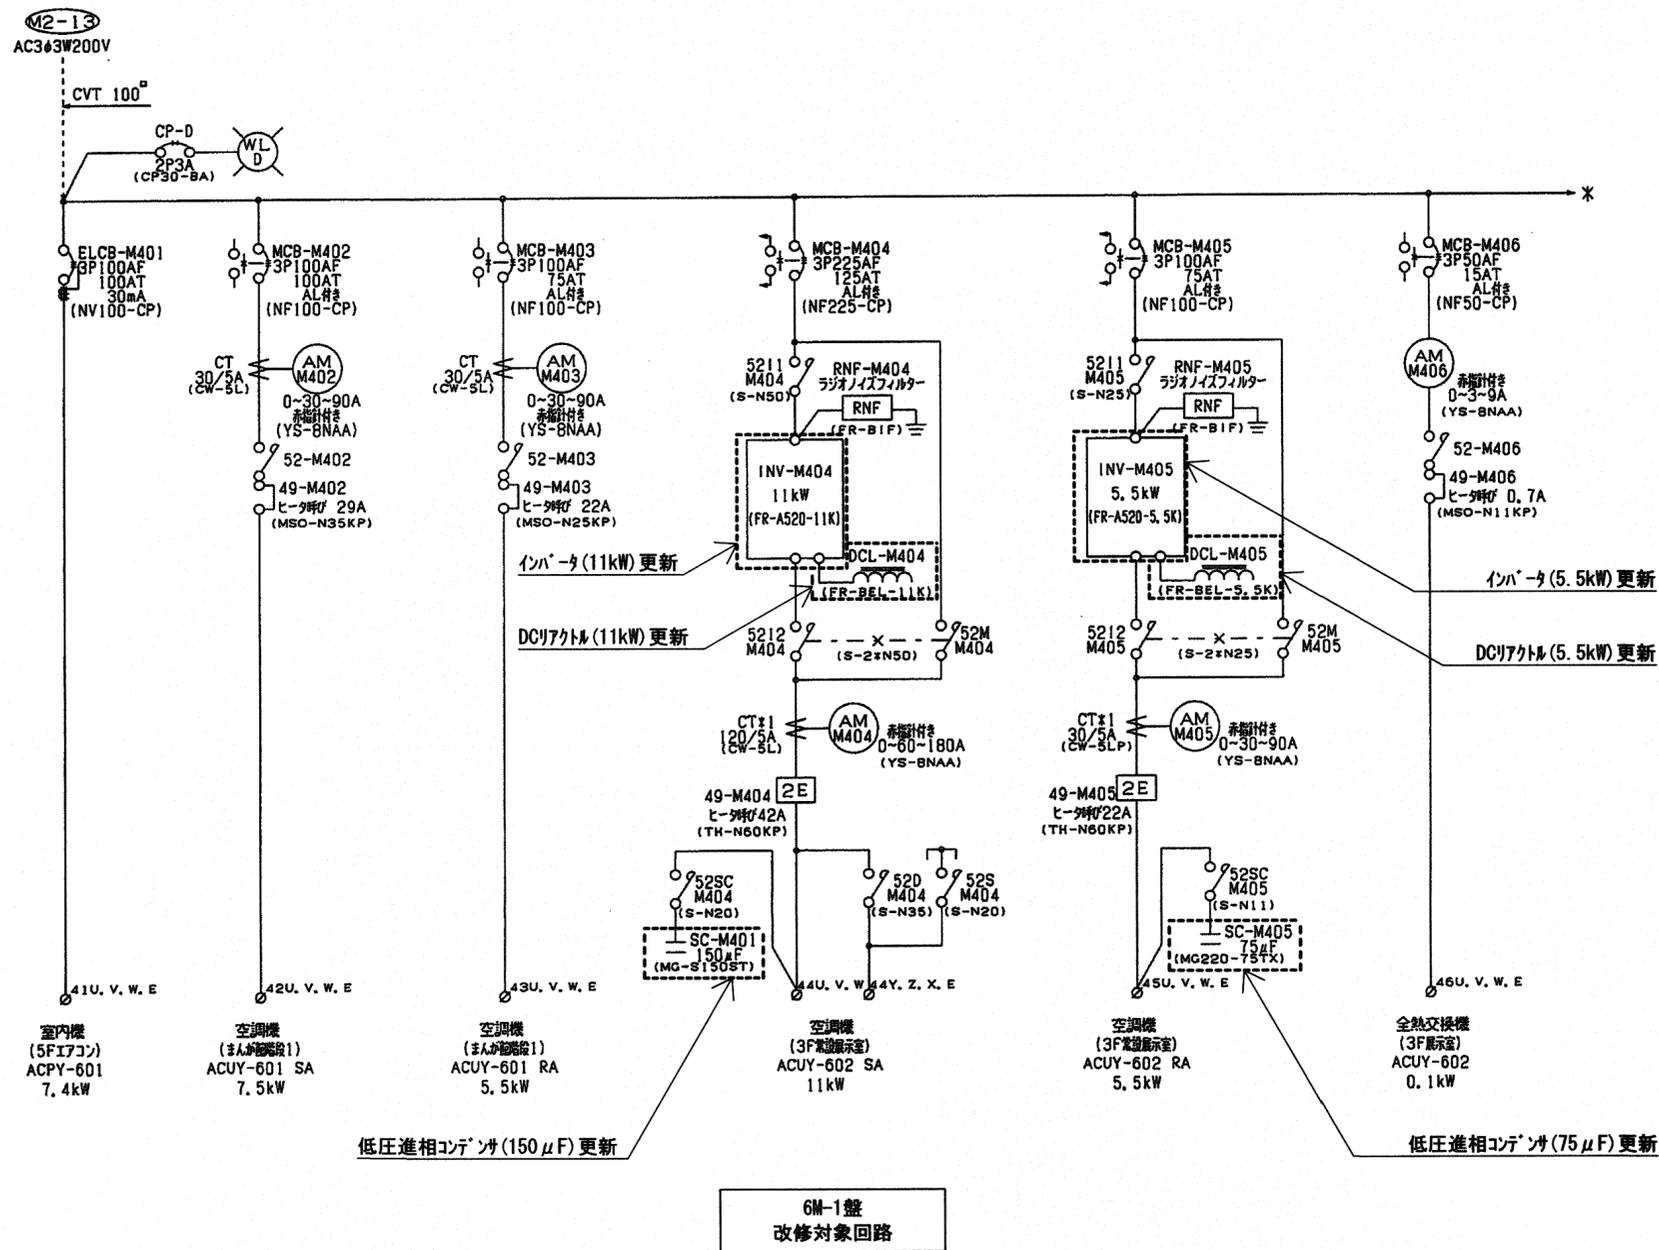

				高知市 都市建設部 公共建築課		工事名 高知市文化庁舎空調設備インバ-更新工事		係長 松本		係長補佐 中村		課長 松本		図面番号 E-10	
				6M-1盤 改修対象回路		図面名 単線結線図(4)		縮尺 -		作図 年 月 日					

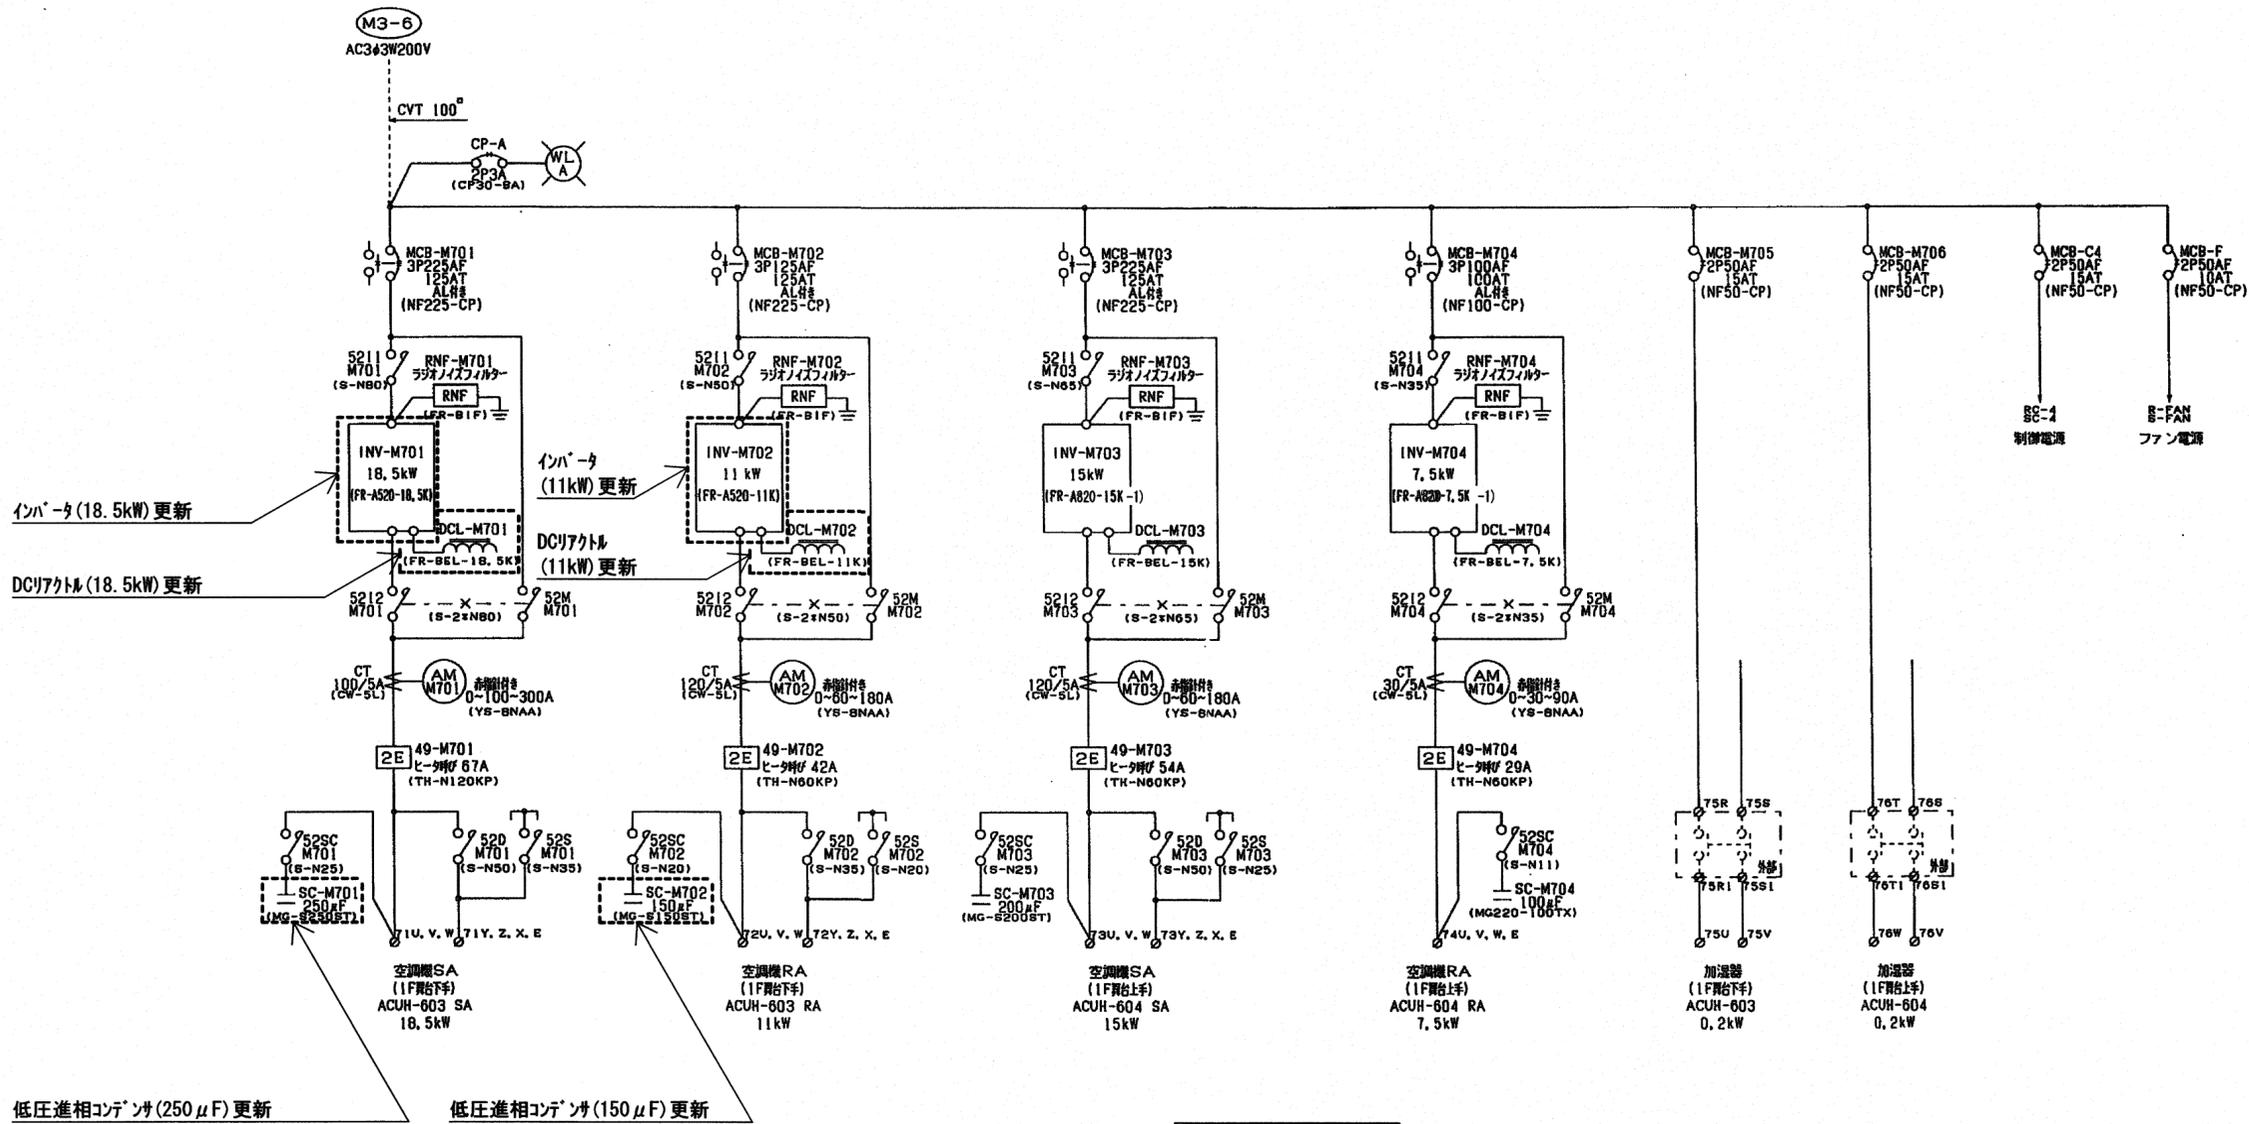

6M-3盤  
改修対象回路

				高知市 都市建設部 公共建築課		工事名 高知市文化庁舎空調設備インバータ更新工事		係長 課長補佐 課長		図面番号 E-11	
						図面名 単線結線図(5)		縮尺 -		作図 年 月 日	