

# 曙町市営住宅 5号棟水道直結給水化工事

## 図面目次


図面番号	図面名称	縮尺
M-01	特記仕様書（1）	NOSCALE
M-02	特記仕様書（2）	NOSCALE
M-03	配置図・工事概要・付近見取図	1:400
M-04	給水設備 5号棟アリ系系統図（現況・撤去・改修図）	NOSCALE
M-05	3・4号棟 屋外平面図（現況・撤去・改修図）	1:150
M-06	5号棟 屋外平面図（改修図）	1:150
M-07	5号棟 1階平面図（現況・撤去・改修図）	1:100
M-08	5号棟 2階平面図（現況・撤去・改修図）	1:100
M-09	5号棟 3階平面図（現況・撤去・改修図）	1:100
M-10	5号棟 4階平面図（改修図） 部分詳細図（現況・撤去・改修図）	1:100 1:50
M-11	受水槽室平面詳細図（現況・撤去図）	1:30
M-12	受水槽室基礎参考図（現況・撤去図）	1:30
M-13	受水槽室参考図（現況・撤去図）	1:30

図面番号	図面名称	縮尺
E-01	特記仕様書（2）	NOSCALE
E-02	配置図・工事概要	1:400
E-03	【幹線・弱電設備】 4号棟 屋外平面図（現況・撤去図）	1:150
E-04	【幹線・弱電設備】 ポンプ室・受水槽廻り（現況・撤去図）	1:30
E-05	【電灯・コンセント設備】 受水槽ポンプ室廻り配置図（現況・撤去図）	1:30
E-06	【電灯設備】 5号棟 屋外平面図（現況・撤去図）	1:150
E-07	【電灯設備】 5号棟 屋外平面図（改修図）	1:150

株式会社 掛水環境研究所






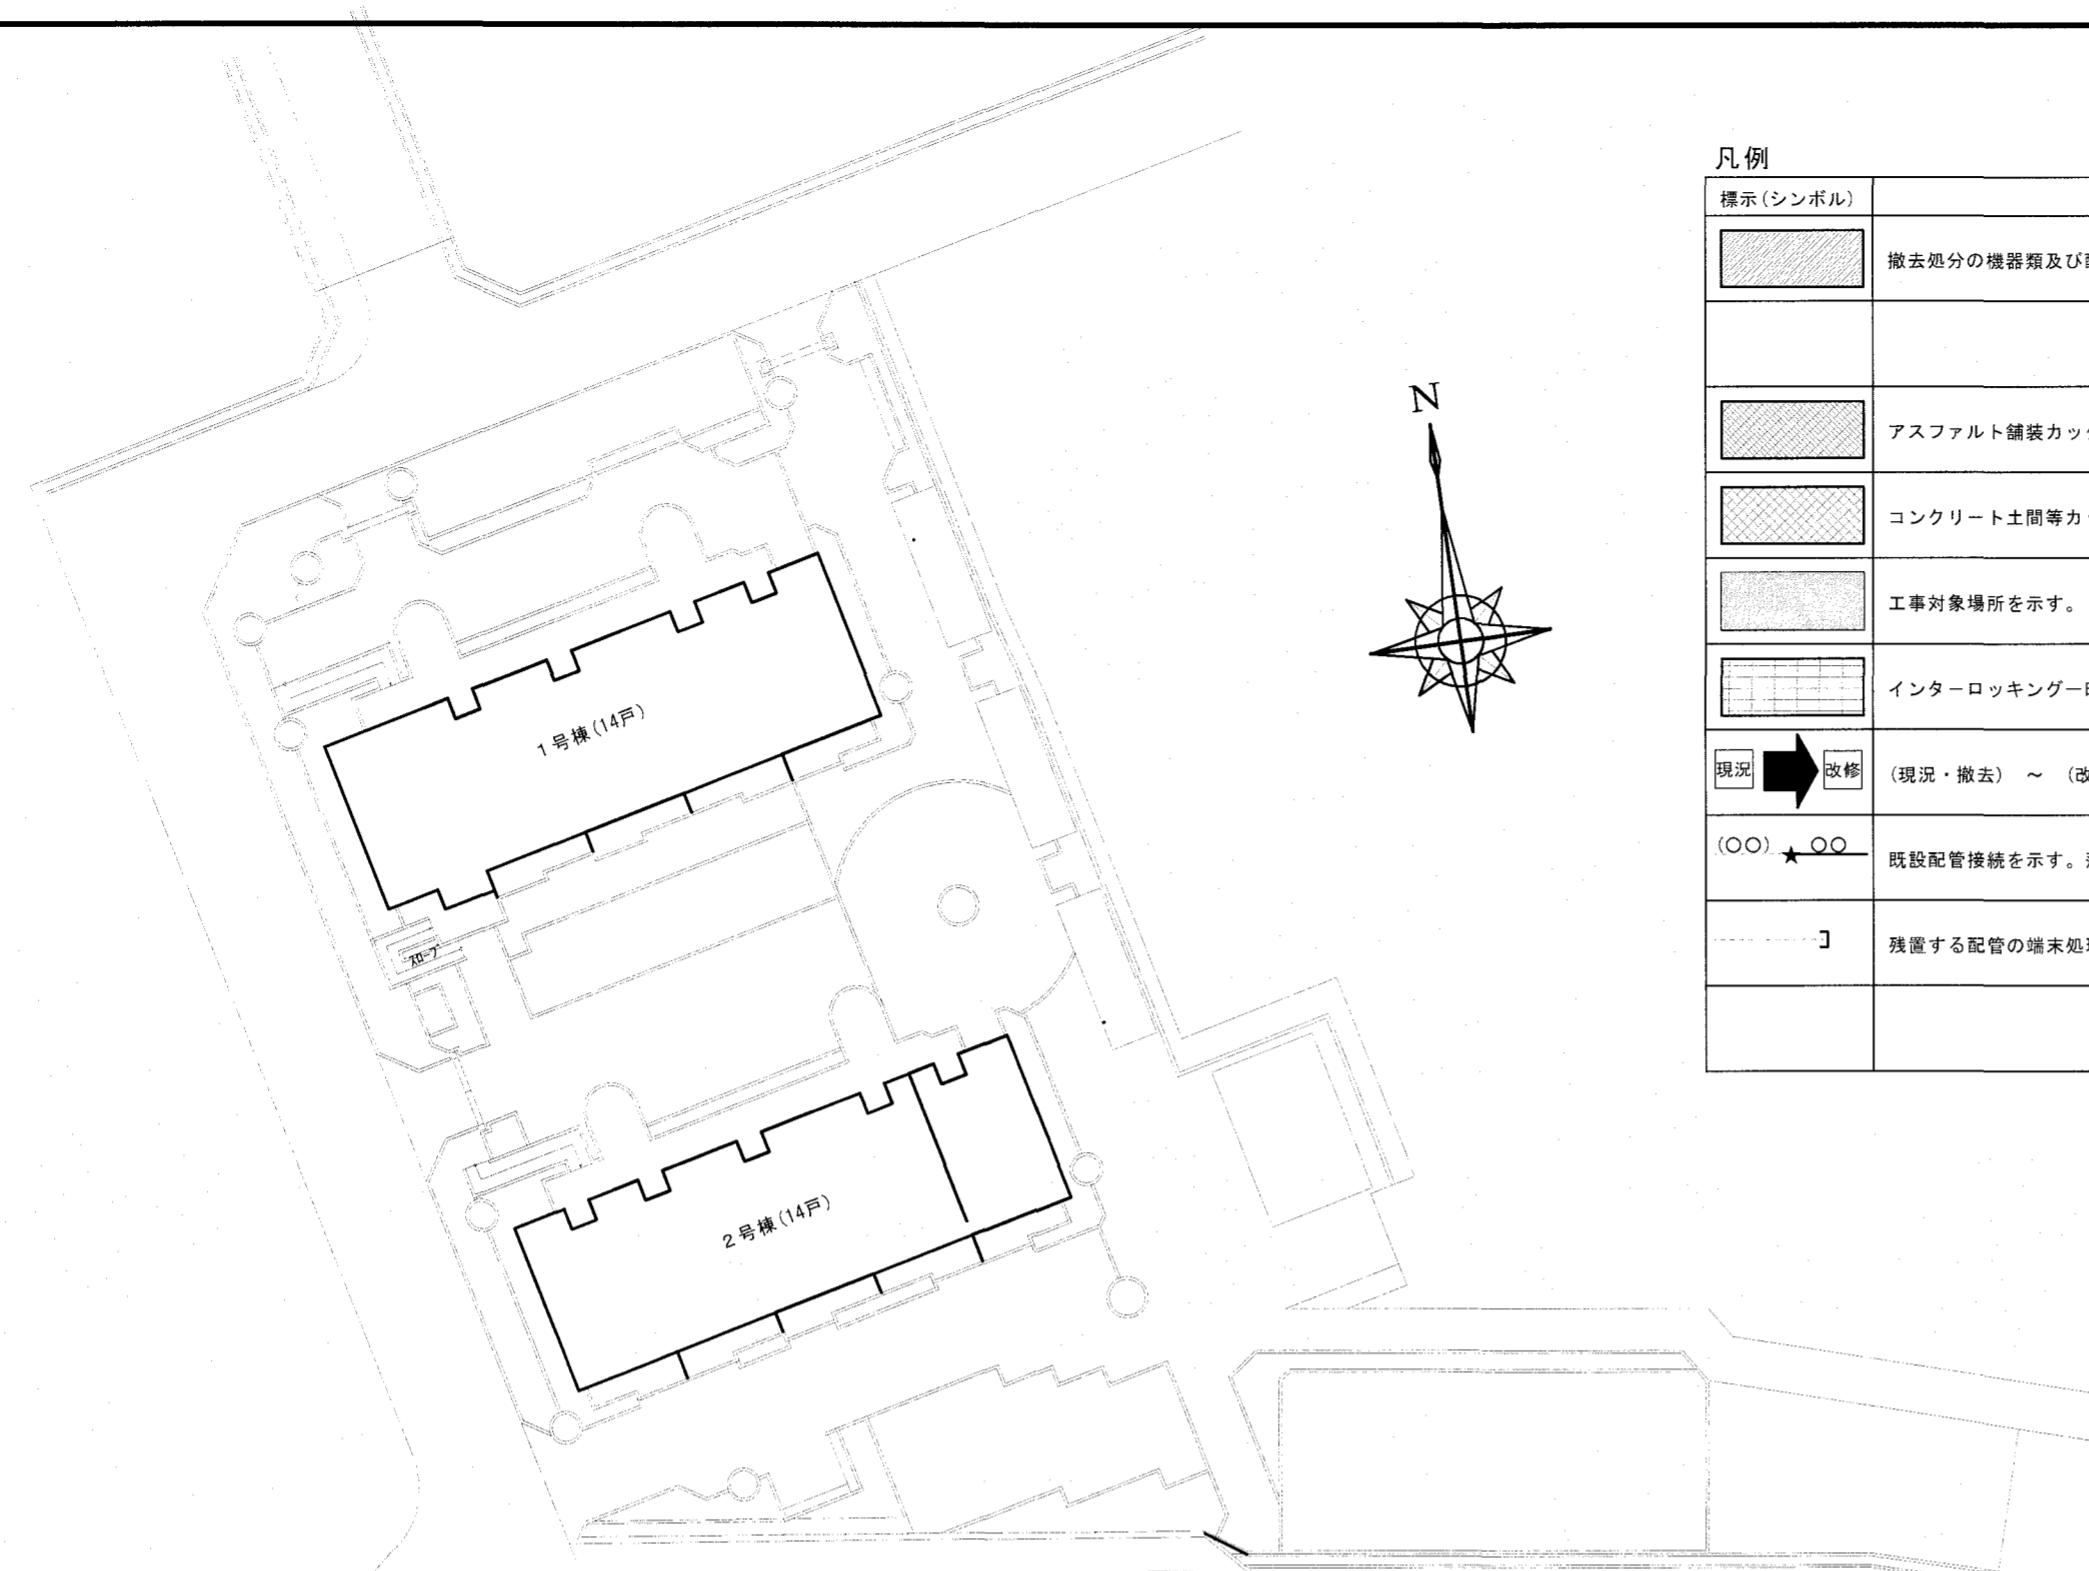


## 凡例

標示(シンボル)	摘要
■	撤去処分の機器類及び配管類等を示す。
■	アスファルト舗装カッター、取壊し及び復旧を示す。(A50-100)
■	コンクリート土間等カッター、はり除去及び復旧を示す。
■	工事対象場所を示す。
■	インターロッキング一時除去再貼り付けを示す。
現況 → 改修	(現況・撤去) ~ (改修)を示す。
(○○) ★ ○○	既設配管接続を示す。薄線表示(○○)は既設、濃線表示○○は改修を示す。
□	残置する配管の端末処理(キャップ止メ)を示す。

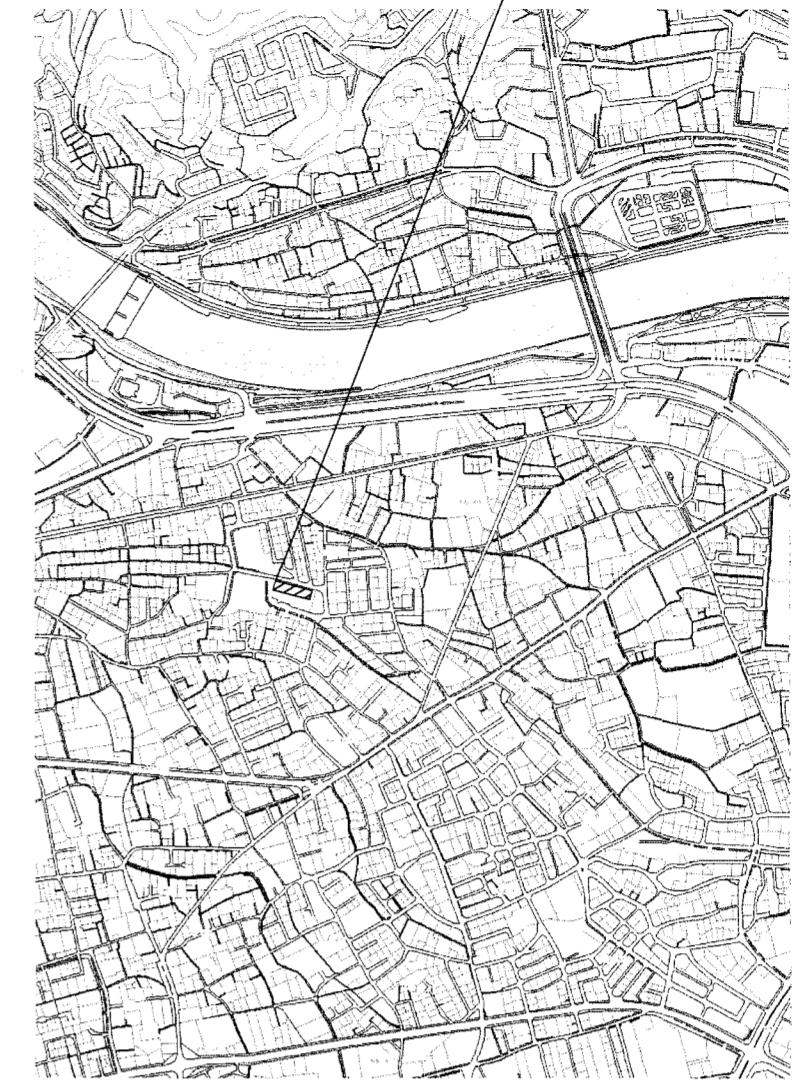

付近見取図

工事概要  
既存5号棟受水槽+加圧ポンプ方式を、直圧方式に変更する。

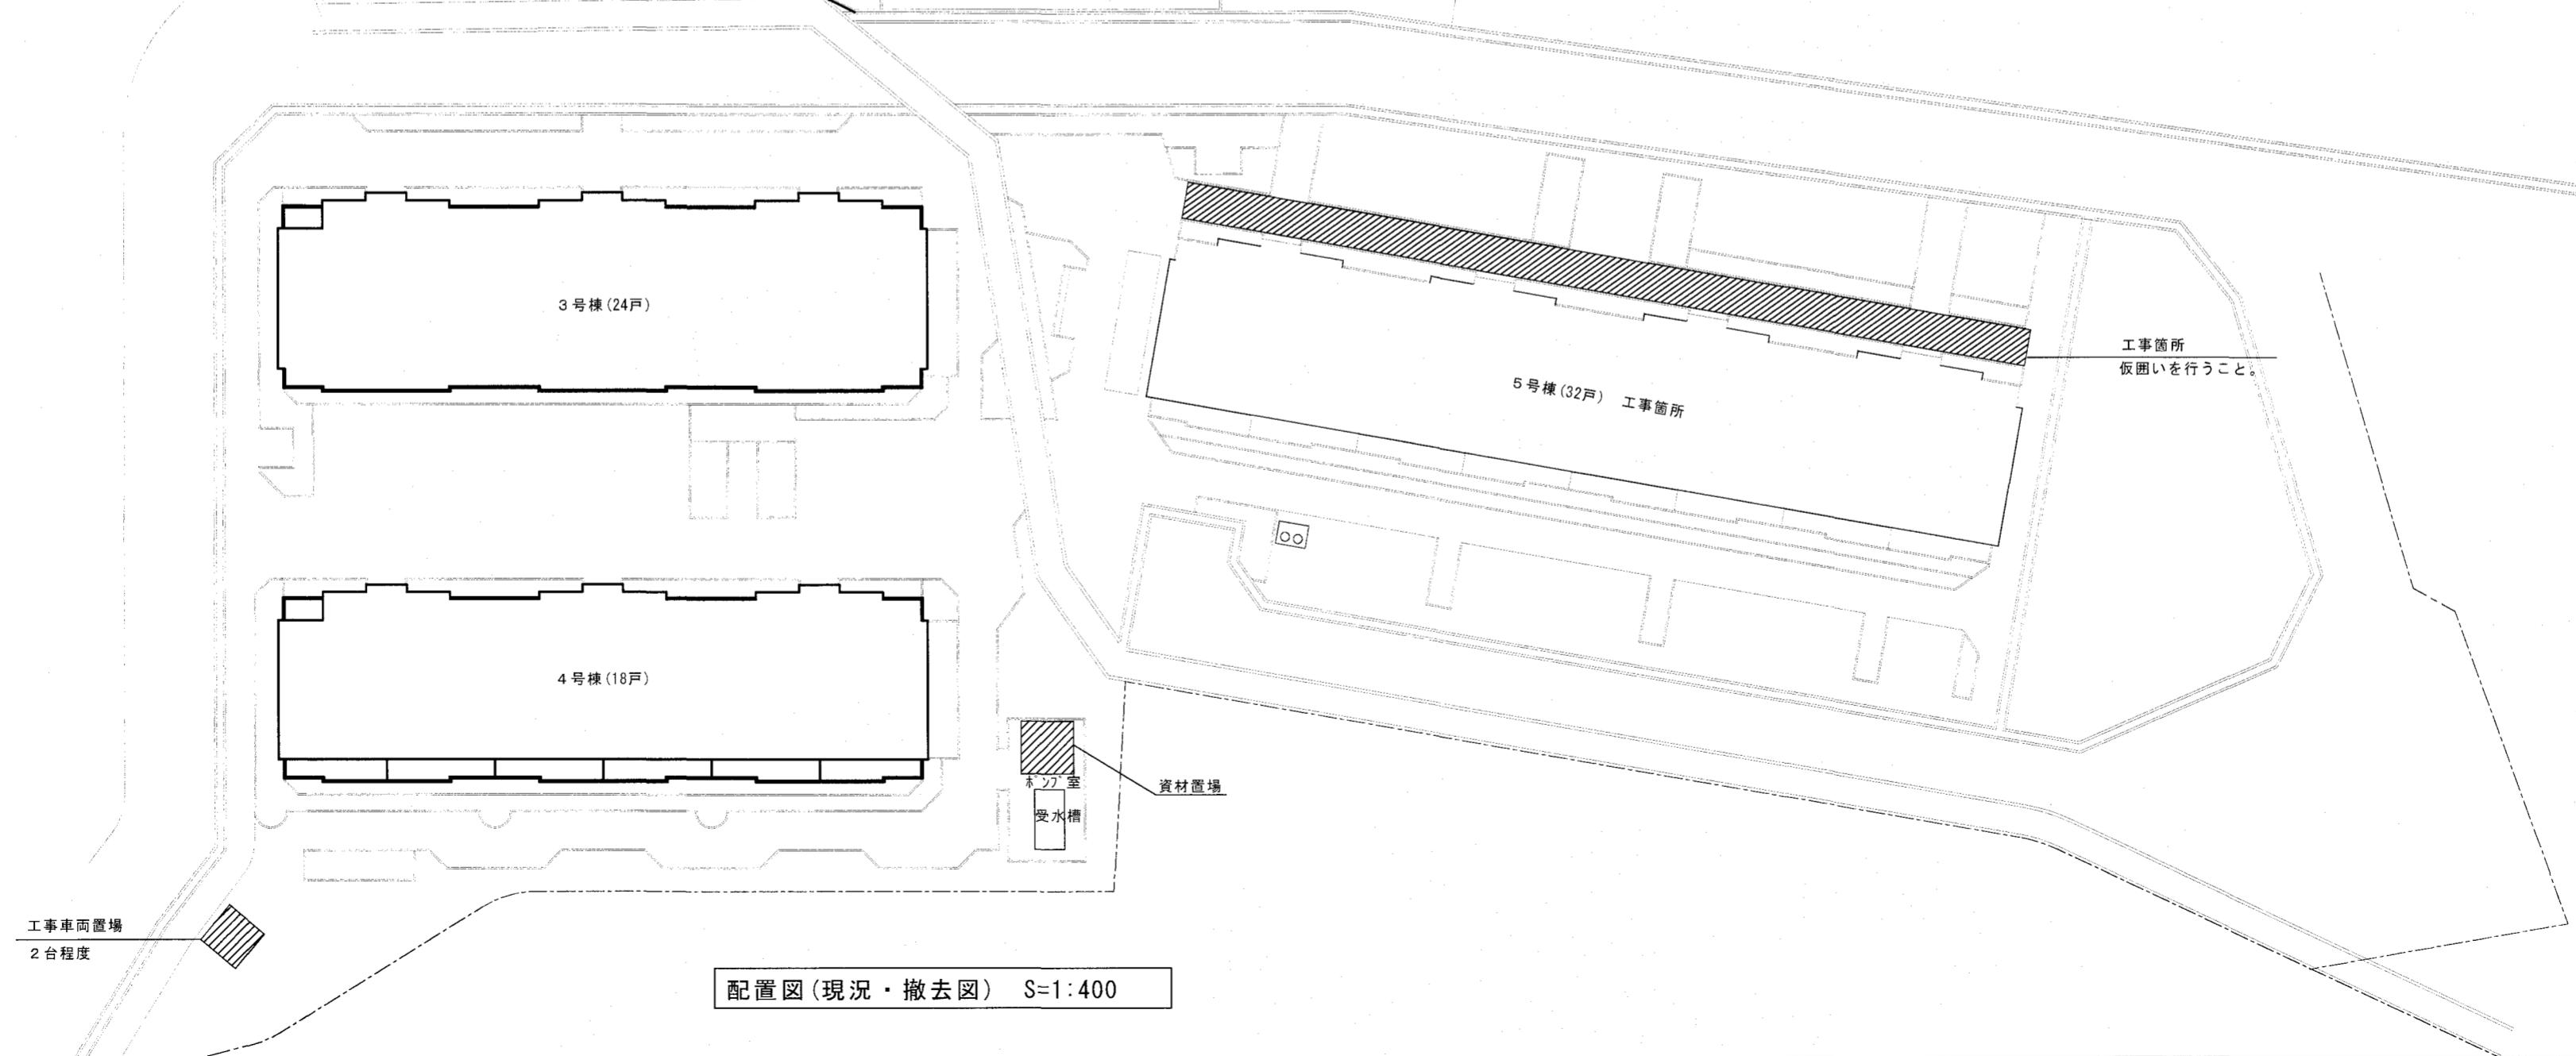



配置図(現況・撤去図) S=1:400

訂正	月 日	高知市都市建設部公共建築課			
.	.	係	係長	課長補佐	課長
.	.	水門	戸田	中村	松木
.	.	設計年月日 2024. 08.	承認	工事名称 曙町市営住宅5号棟水道直結給水化工事	図面番号 M-03

高知市都市建設部公共建築課


株式会社掛水環境研究所  
高知市南久万204番地8 TEL 875-5812  
FAX 826-7136

設計  
検図  
宇賀龍介  
図面名称  
配置図・工事概要・付近見取図  
縮尺  
1:400

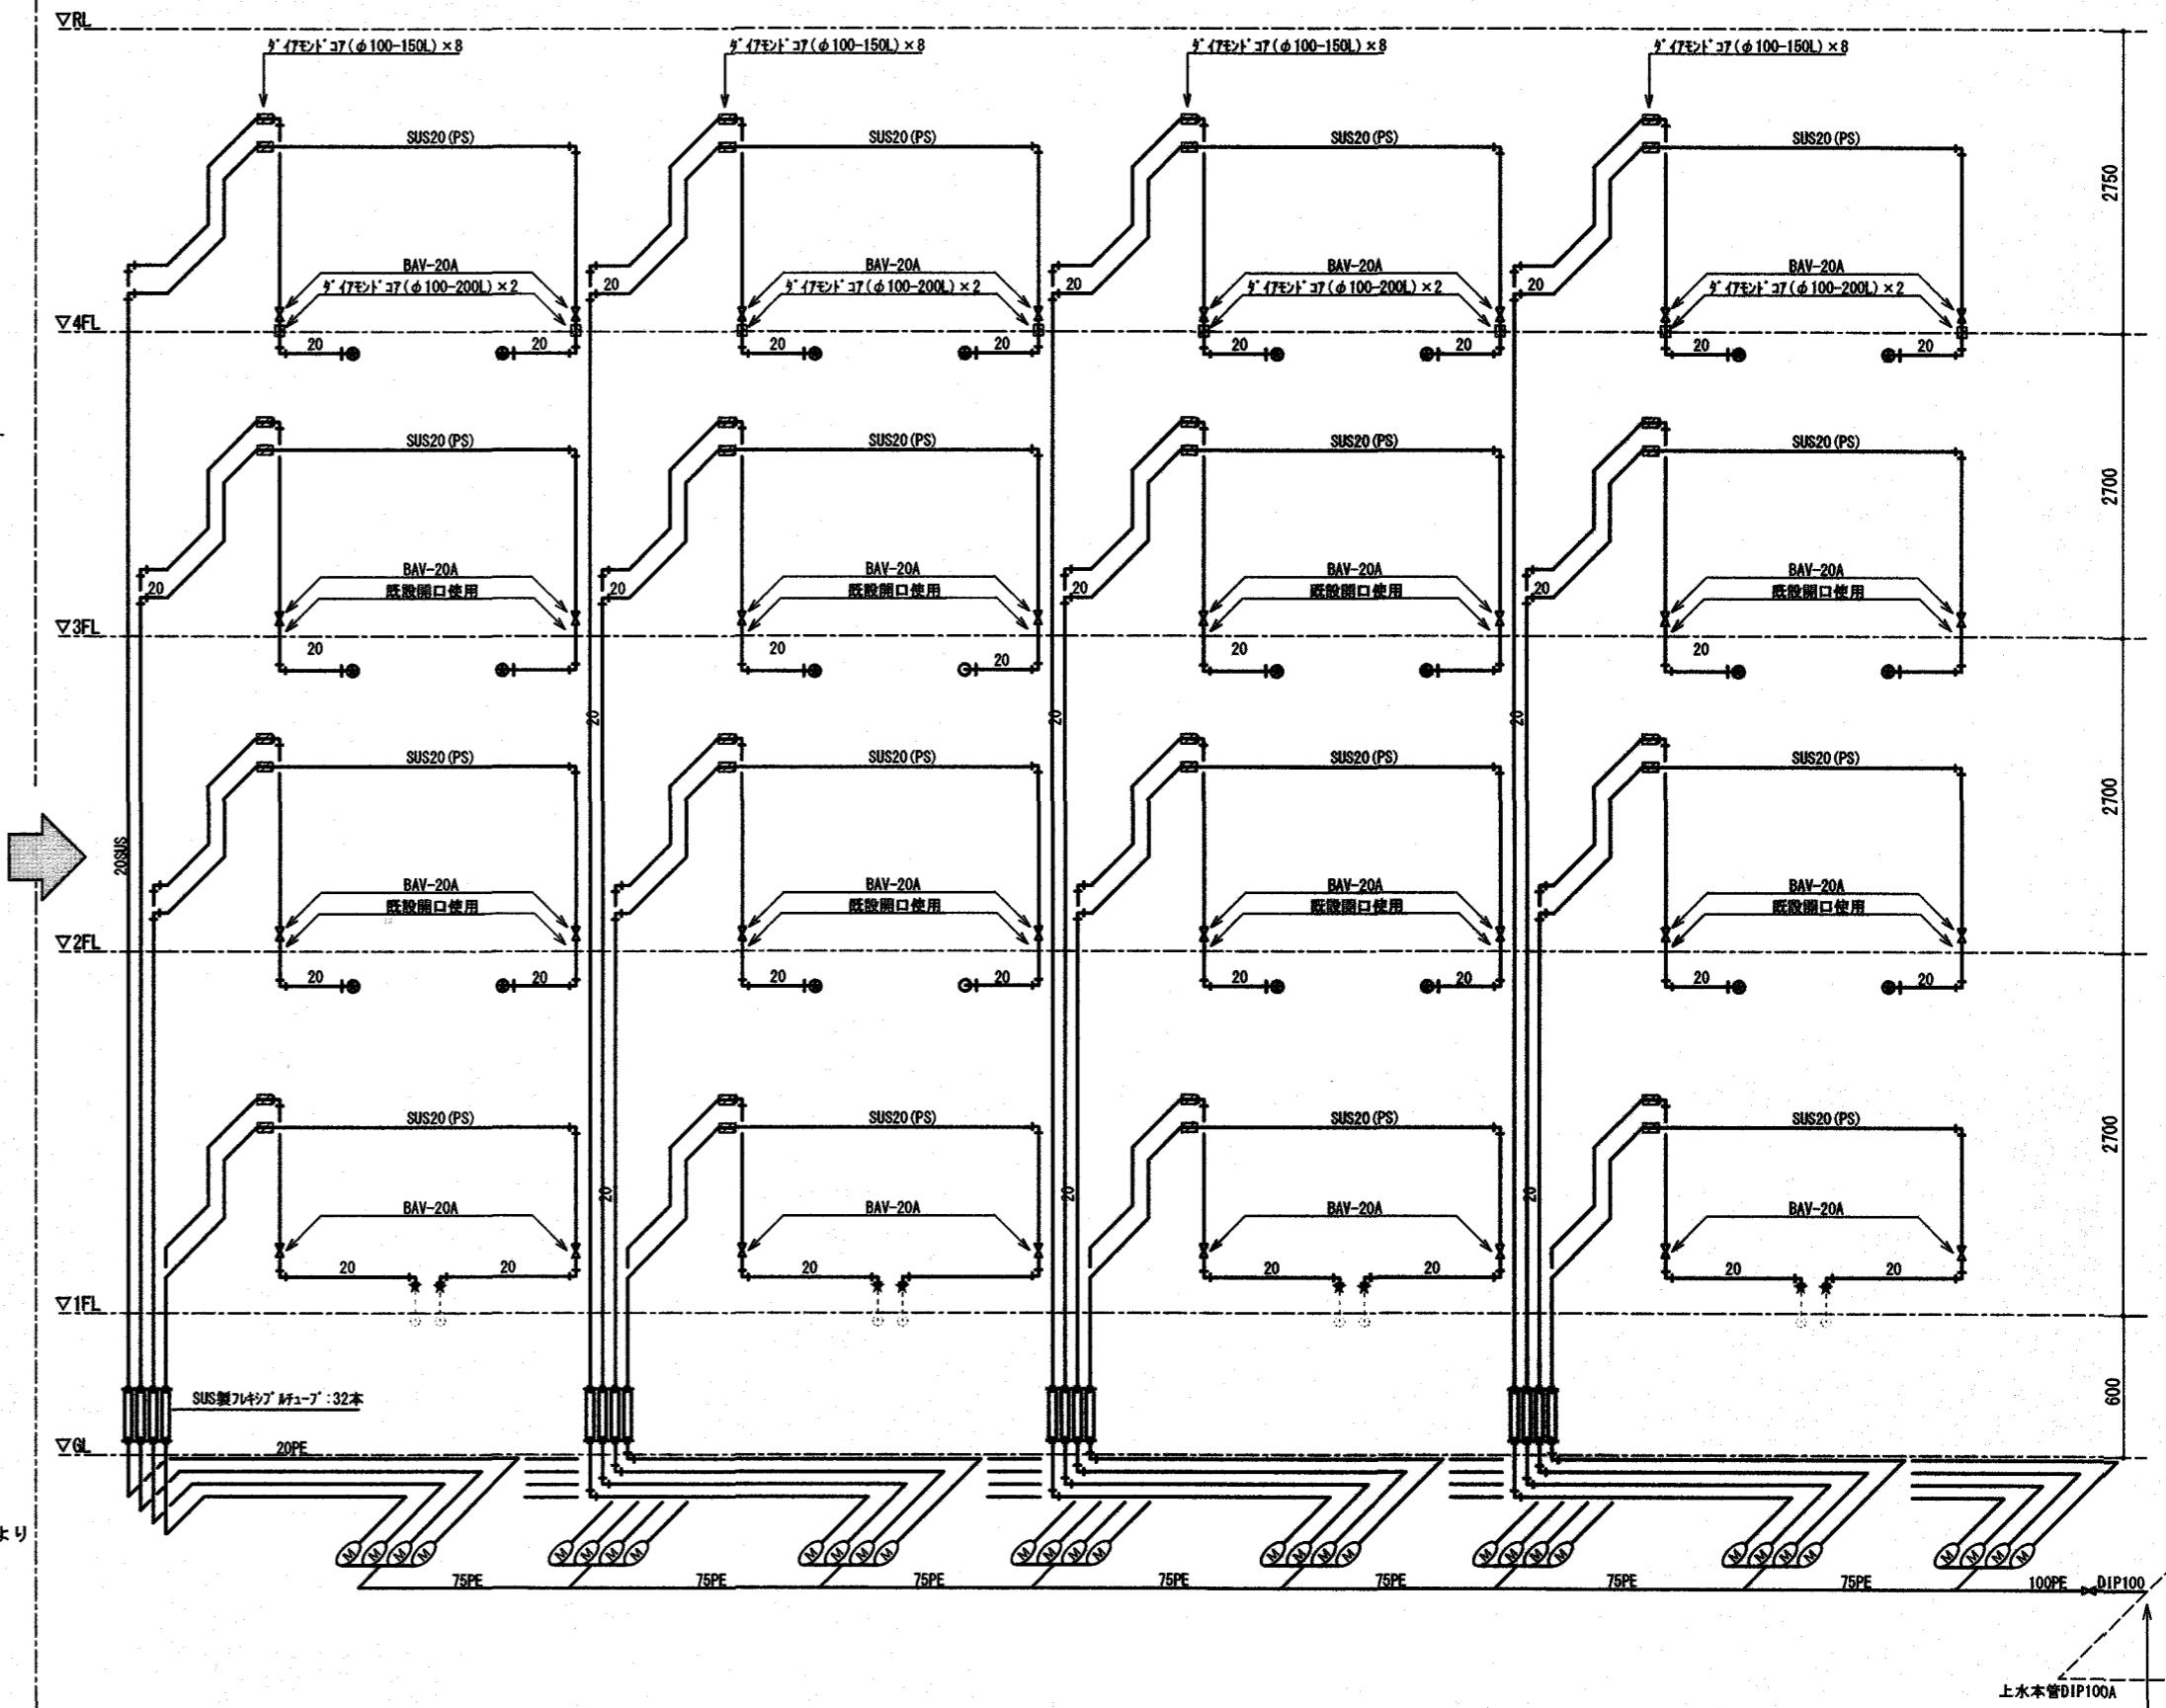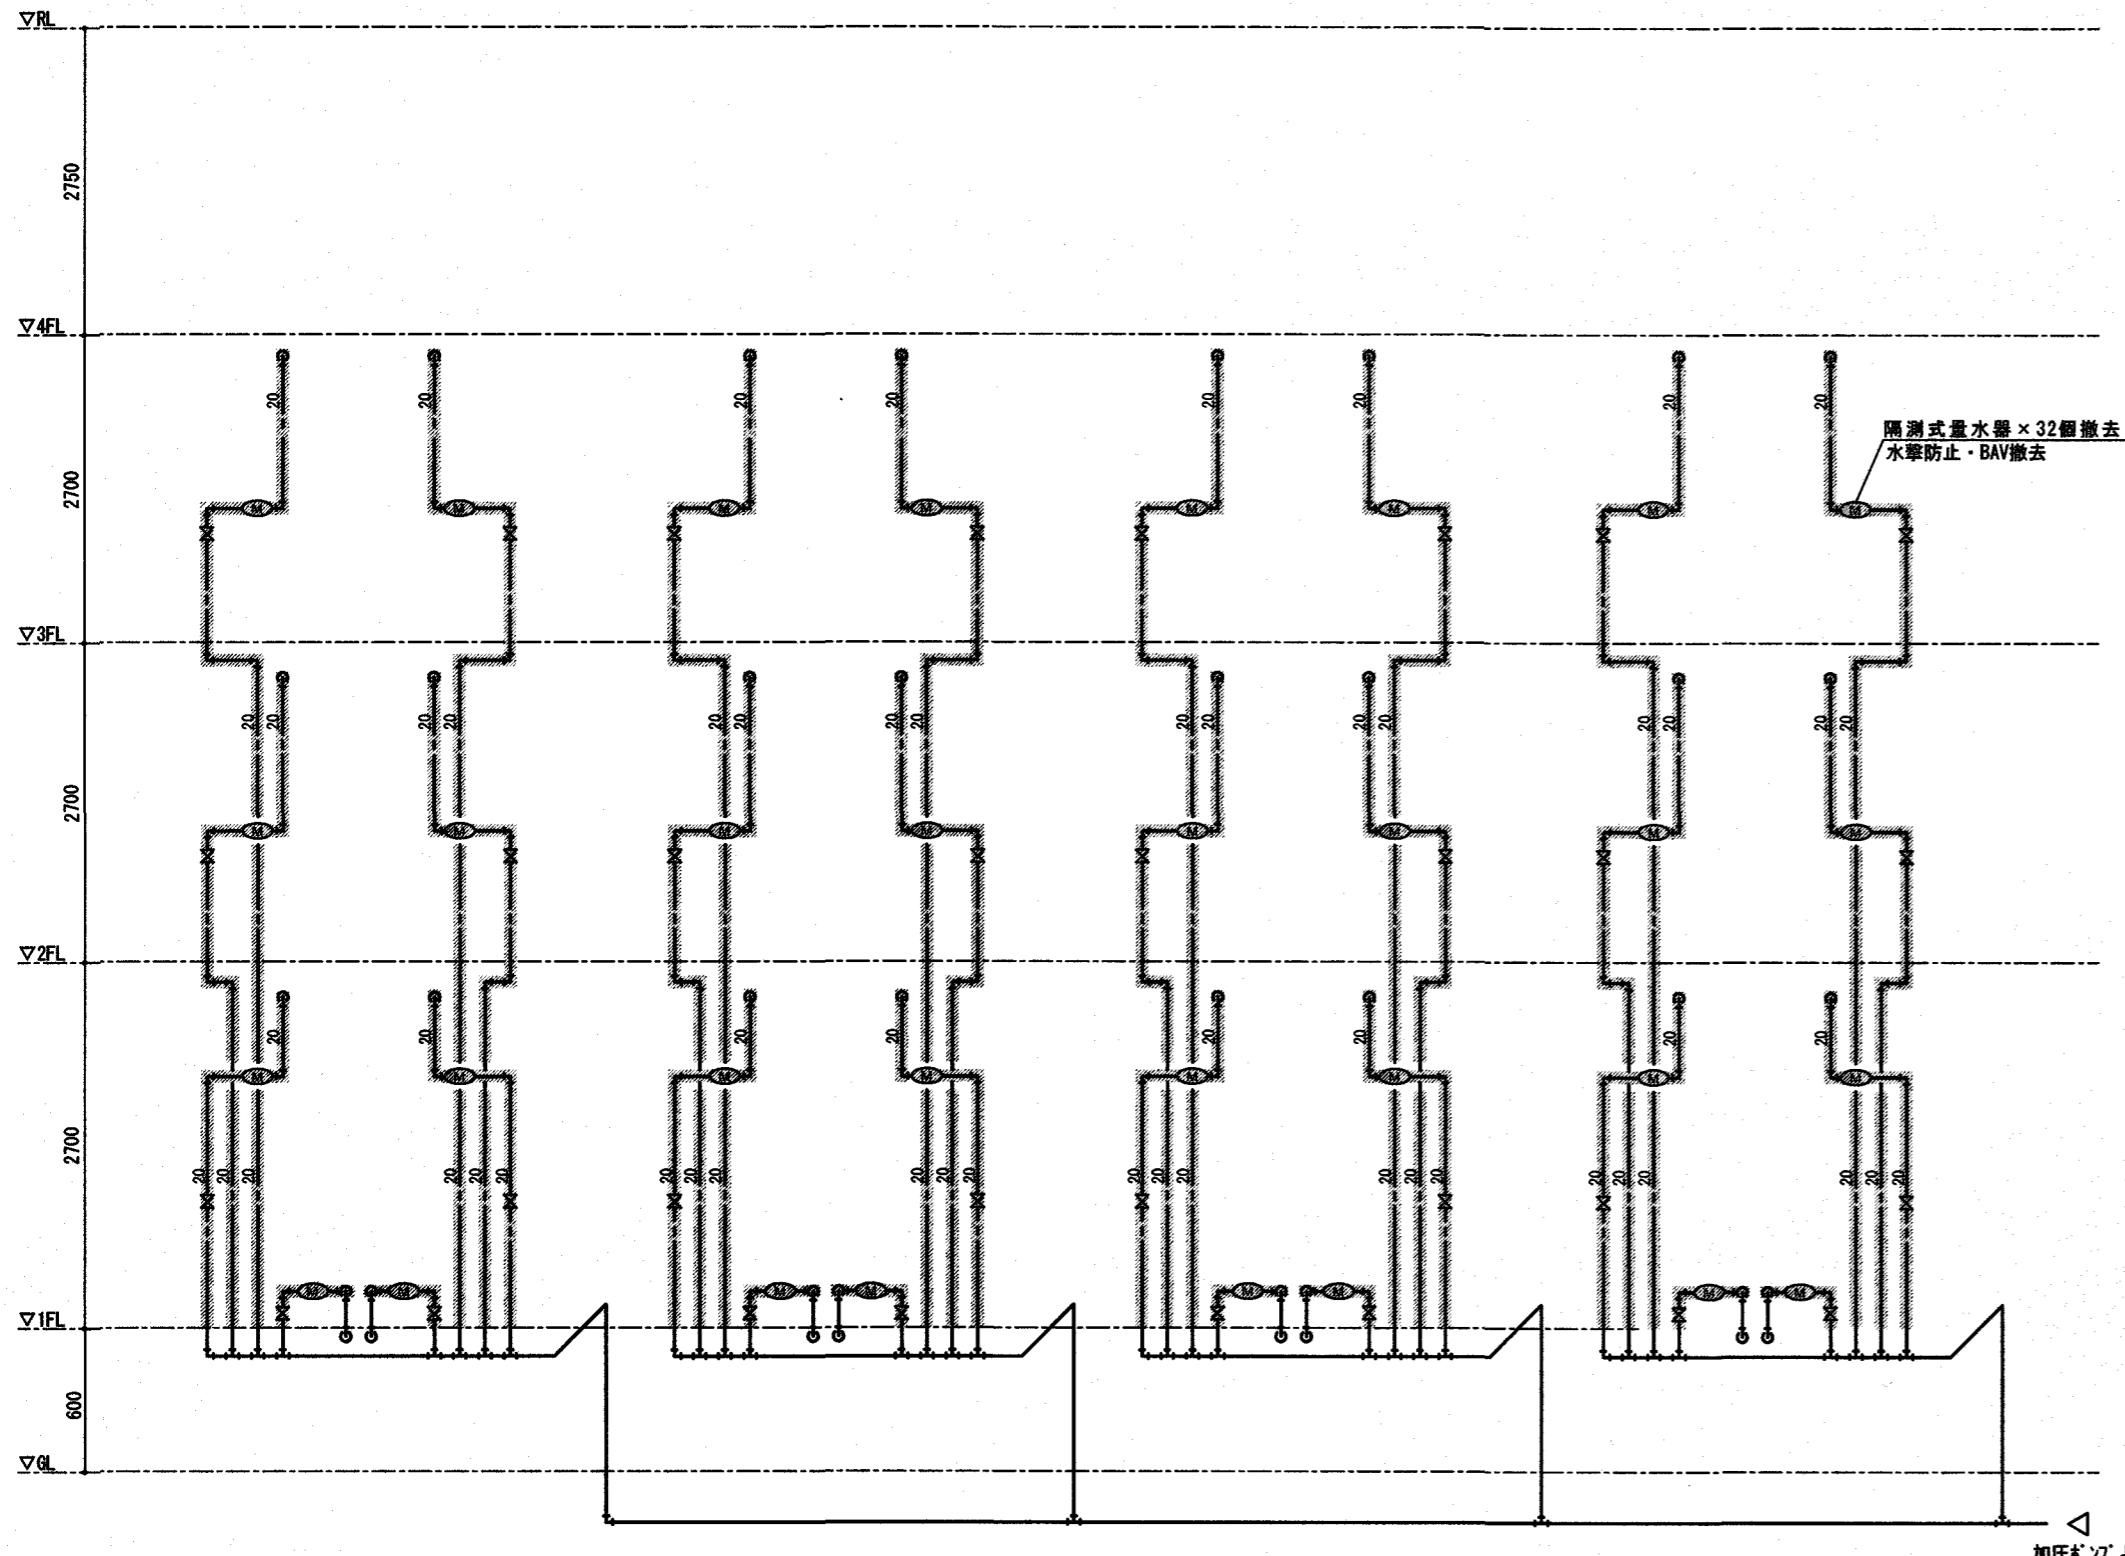

訂正	月 日


高知市都市建設部公共建築課

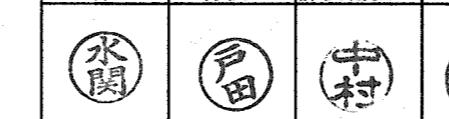


株式会社  
掛水環境研究所  
高知市南久万204番地8 TEL 875-5812  
FAX 826-7136

設計年月日  
2024.8  
設計  
承認  
工事名称  
曙町市営住宅5号棟水道直結給水化工事  
図面名称  
給水設備 5号棟アイゾ系統図(現況・撤去・改修図)  
縮尺  
NO SCALE


図面番号  
M-04

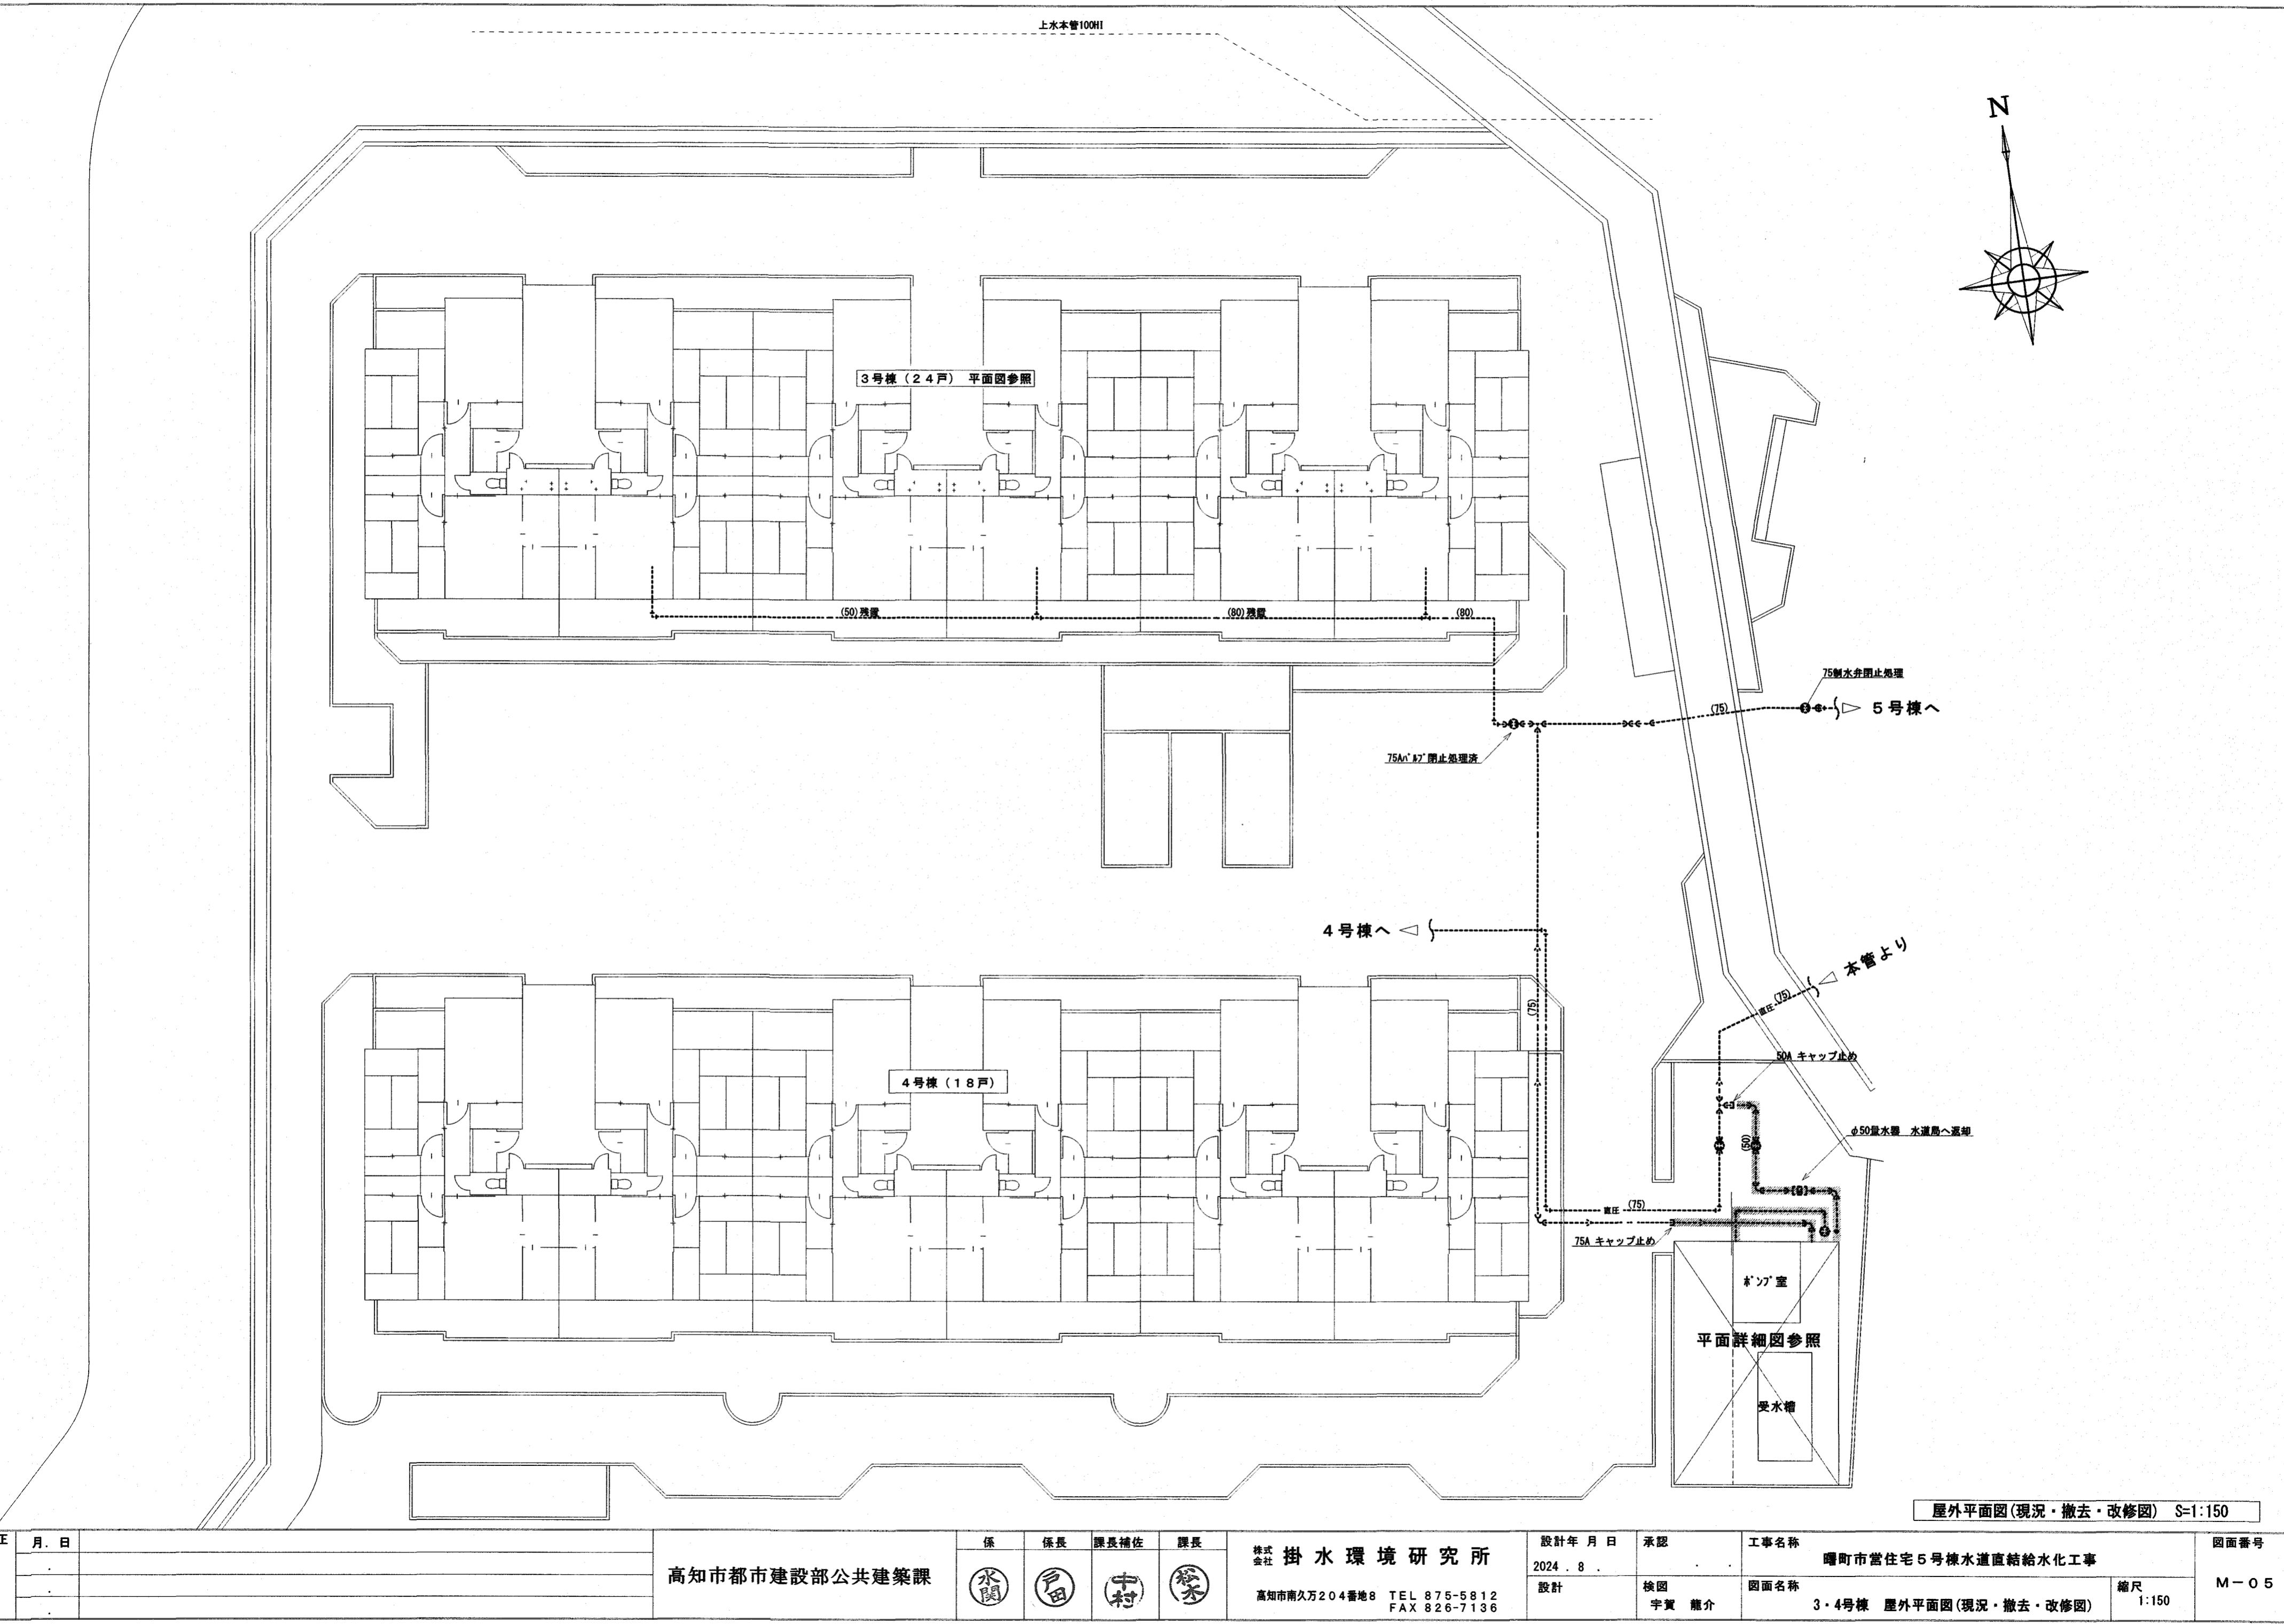

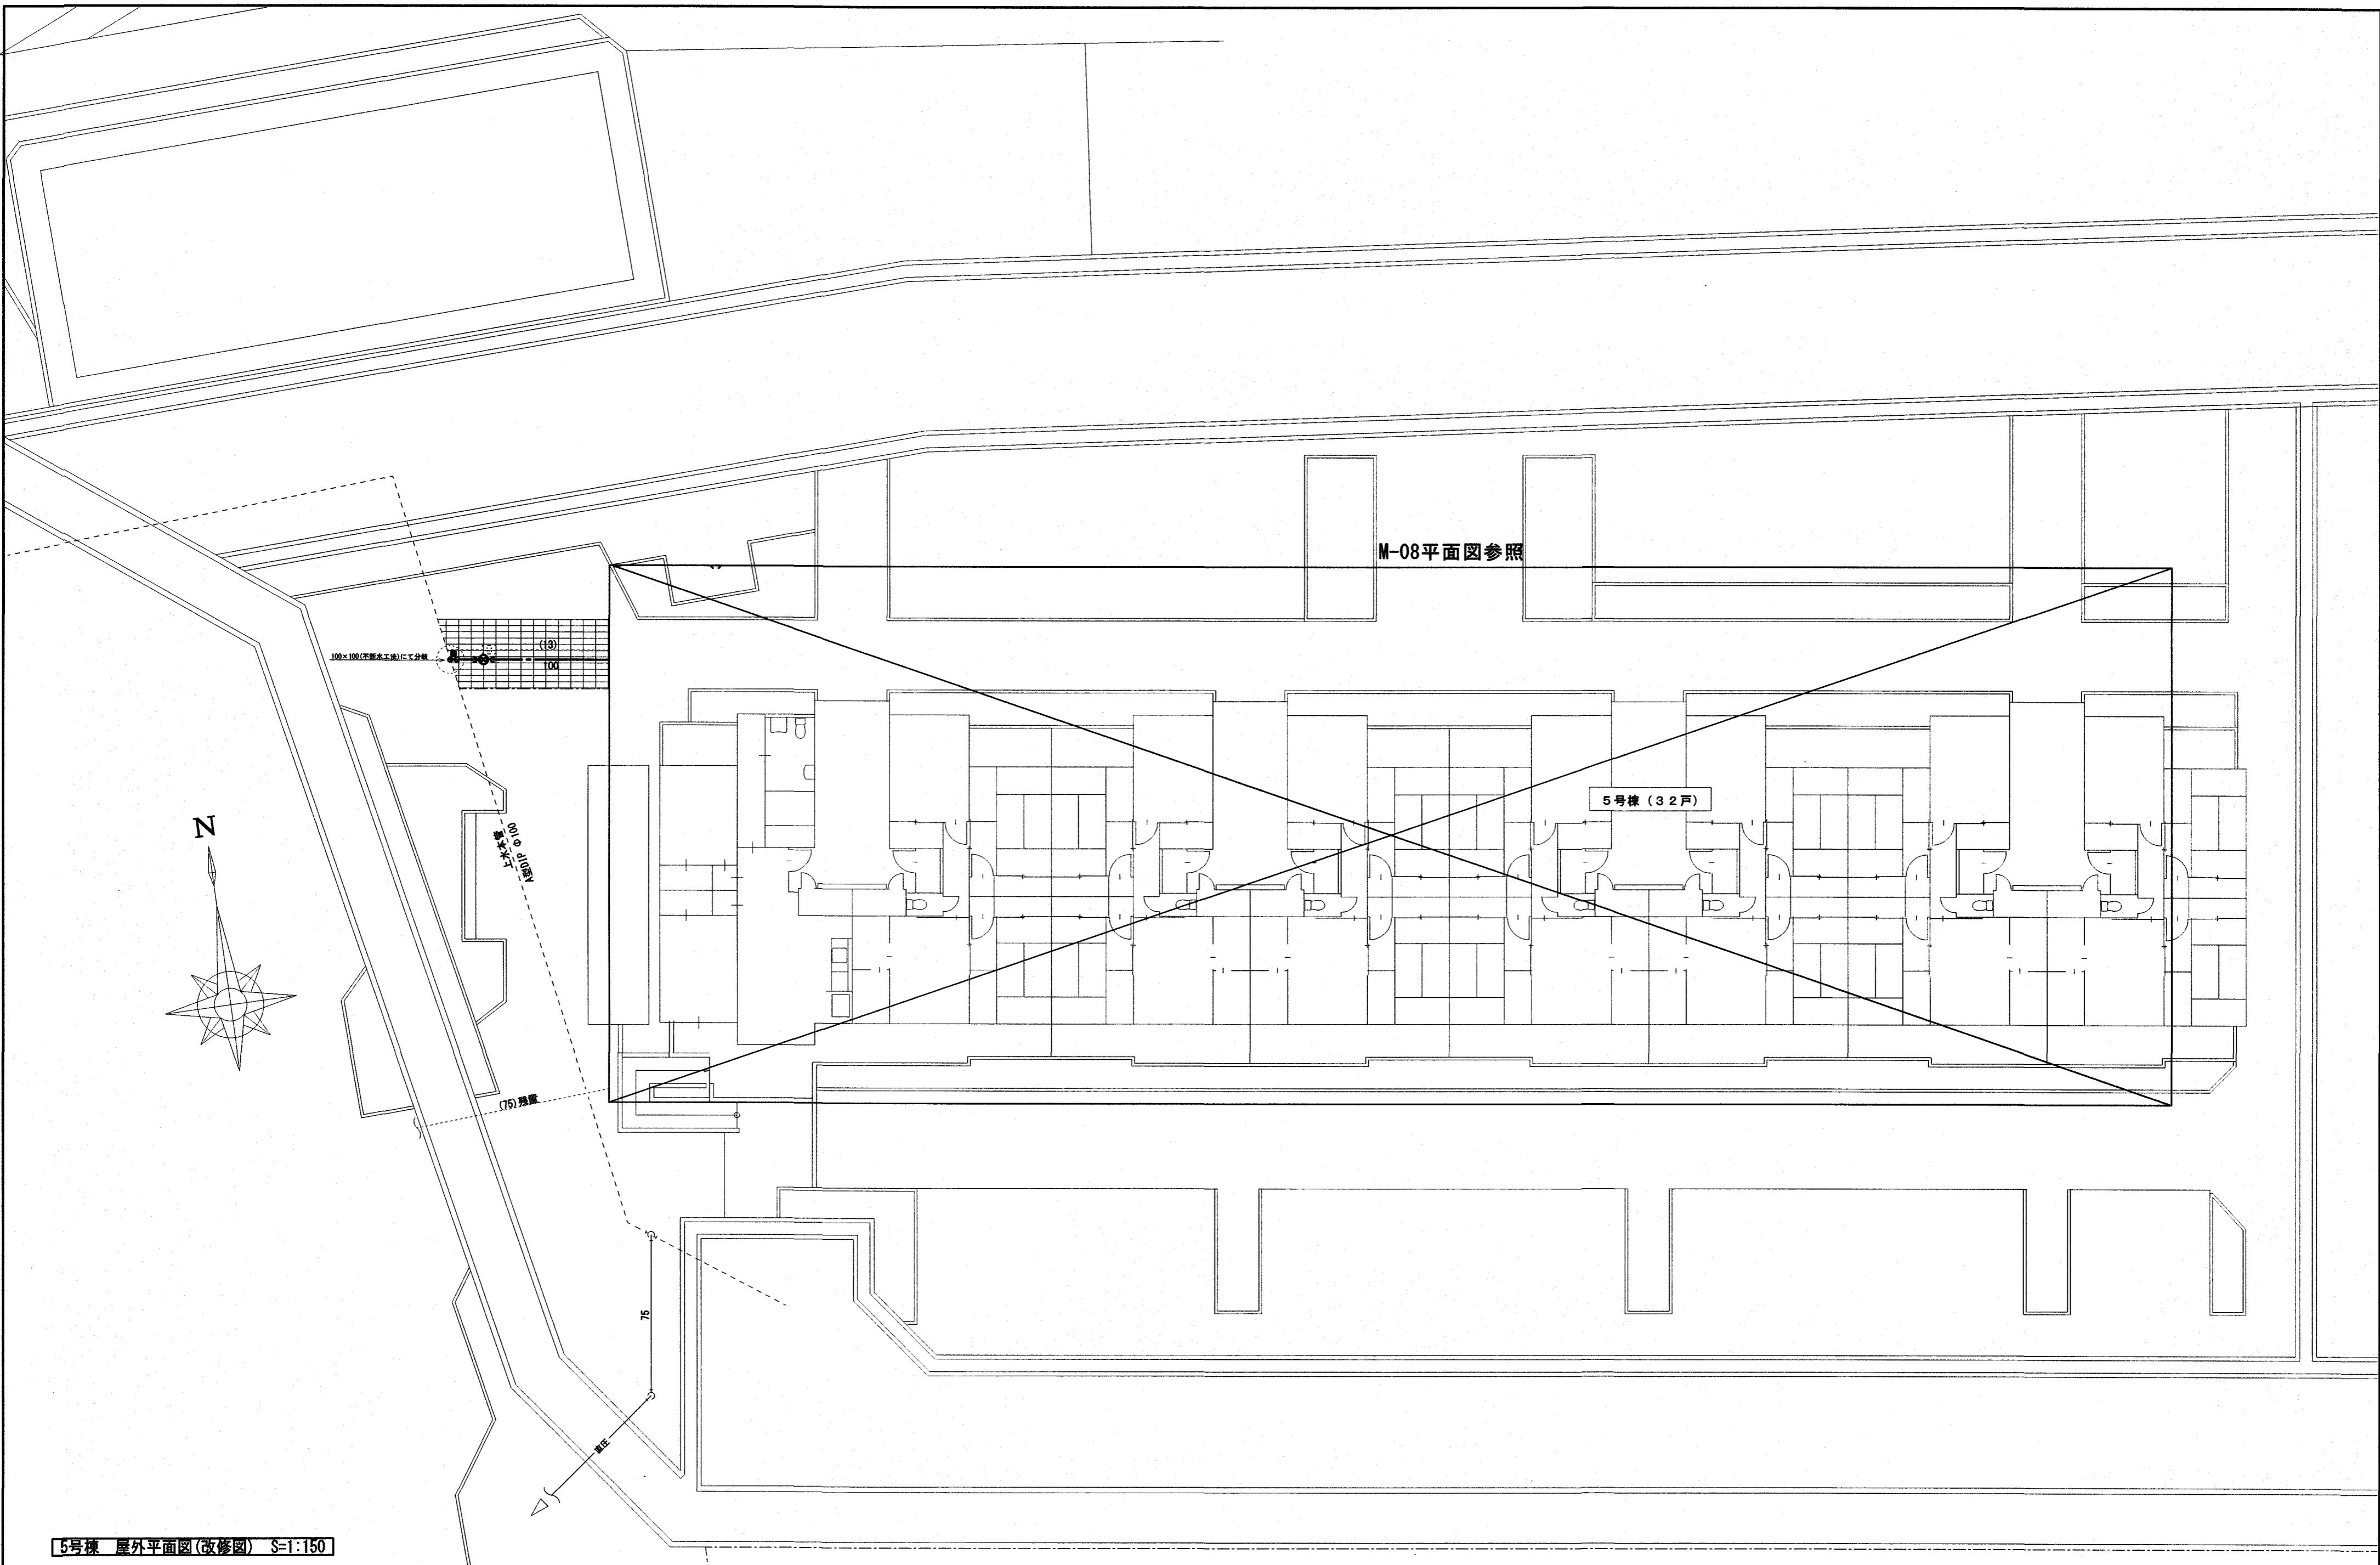


## 5号棟 屋外平面図(改修図) S=1:150

訂正	月 日	高知市都市建設部公共建築課	係	係長	課長補佐	課長	株式会社 掛水環境研究所 2024.8 高知市南久万204番地8 TEL 875-5812 FAX 826-7136	設計年月日	承認	工事名称	図面番号 M-06
								2024.8		曙町市営住宅5号棟水道直結給水化工事	
								設計	検査 宇賀 龍介	図面名称 5号棟 屋外平面図(改修図)	
										縮尺 1:150	

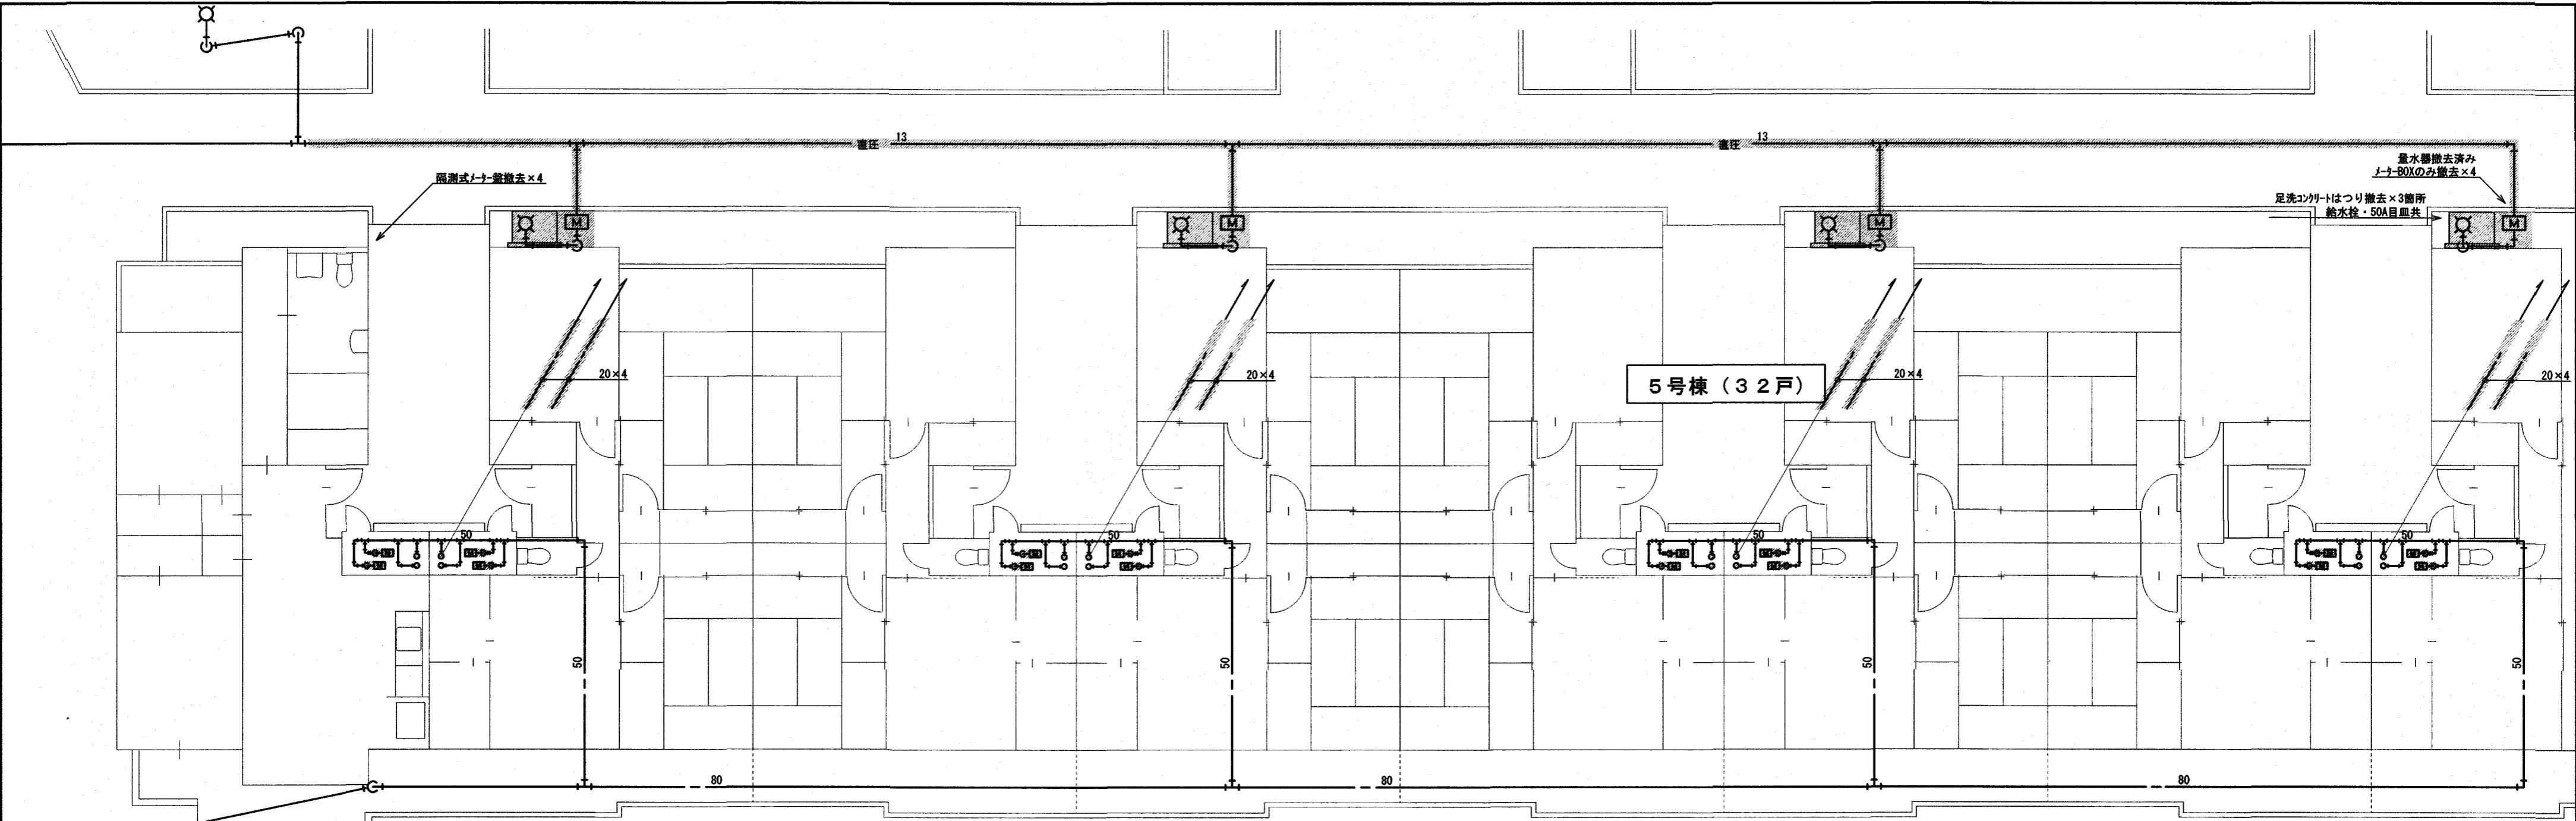


5号棟 1階平面図(現況・撤去図) S=1:100

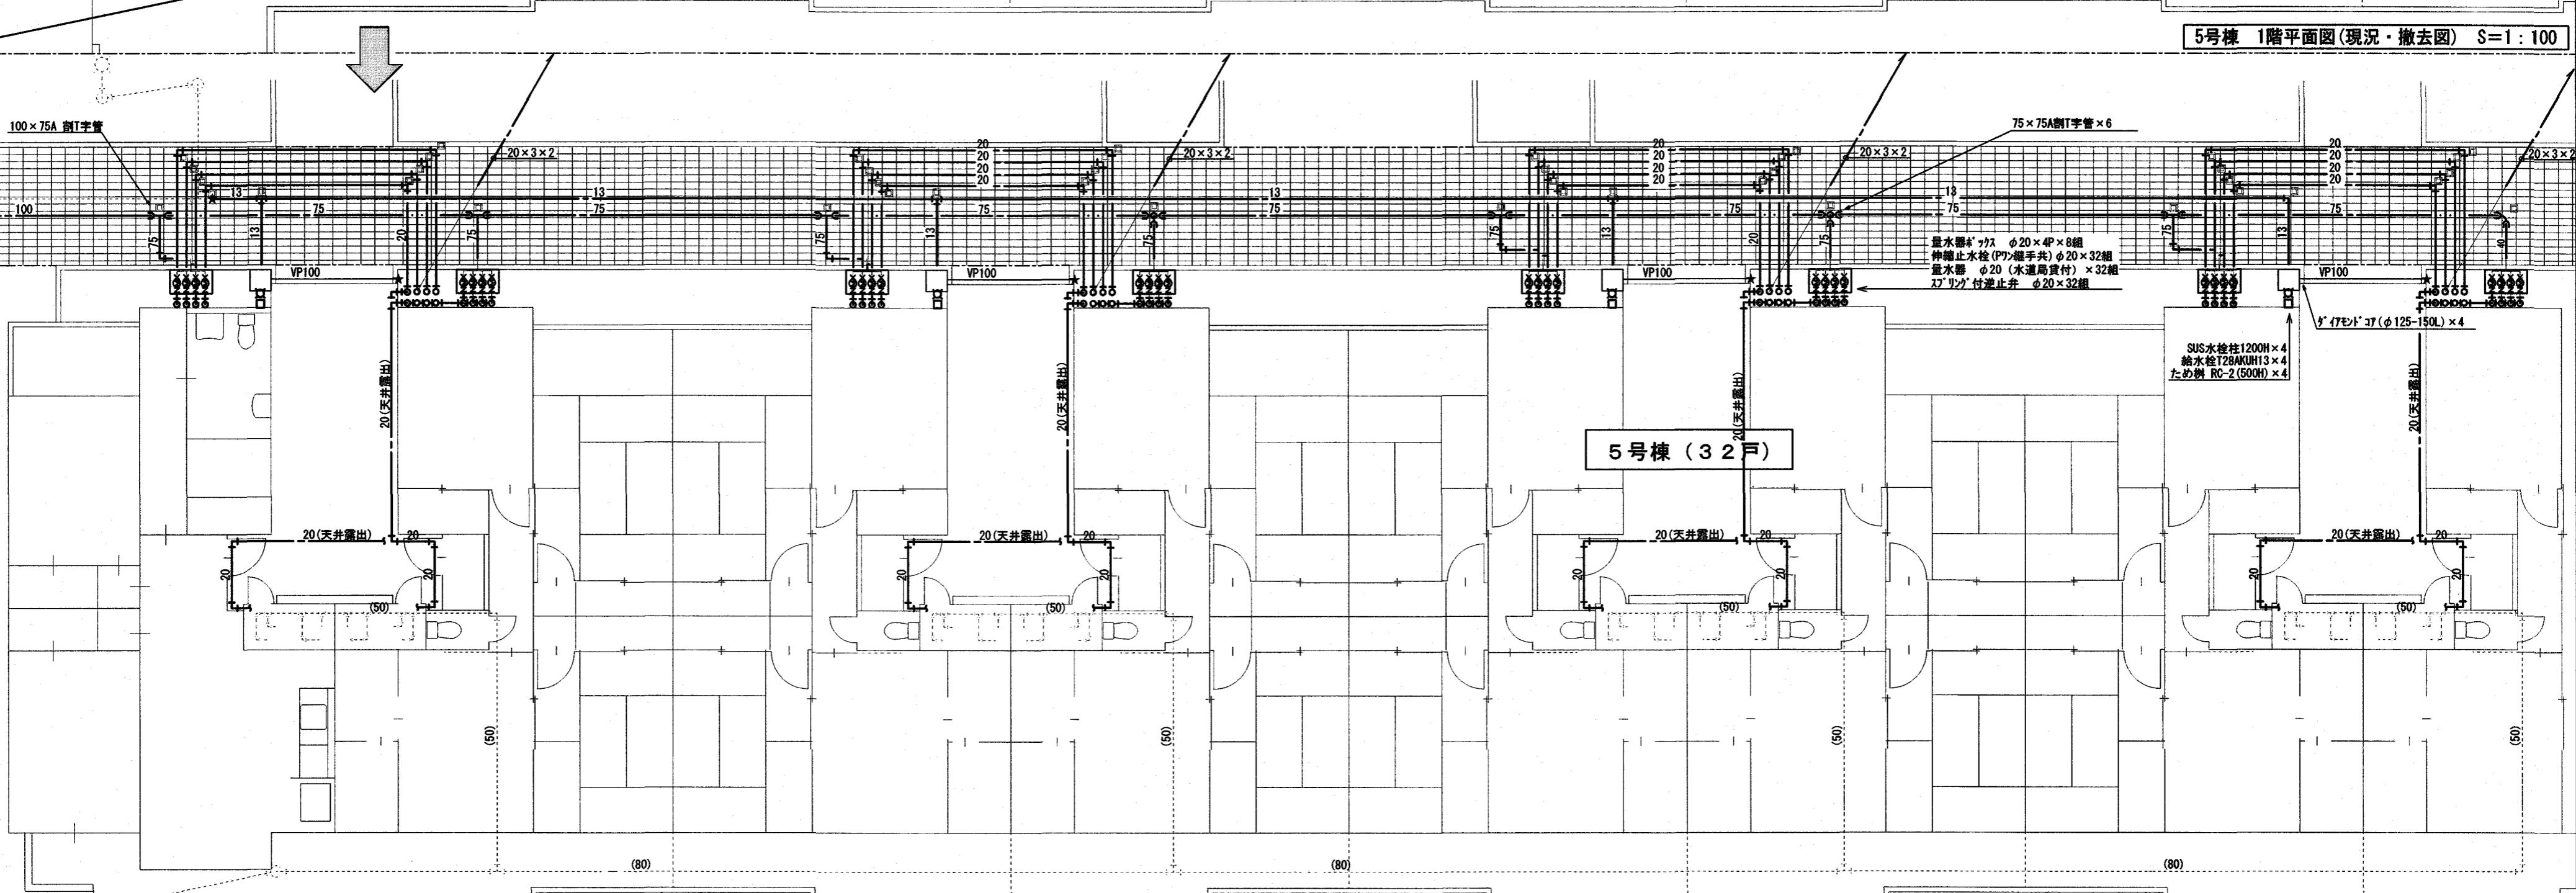


5号棟 1階平面図(改修図) S=1:100

訂正	月 日	高知市都市建設部公共建築課			
		係	係長	課長補佐	課長
.	.	(水門)	(戸田)	(中村)	(松本)
.	.				
.	.				

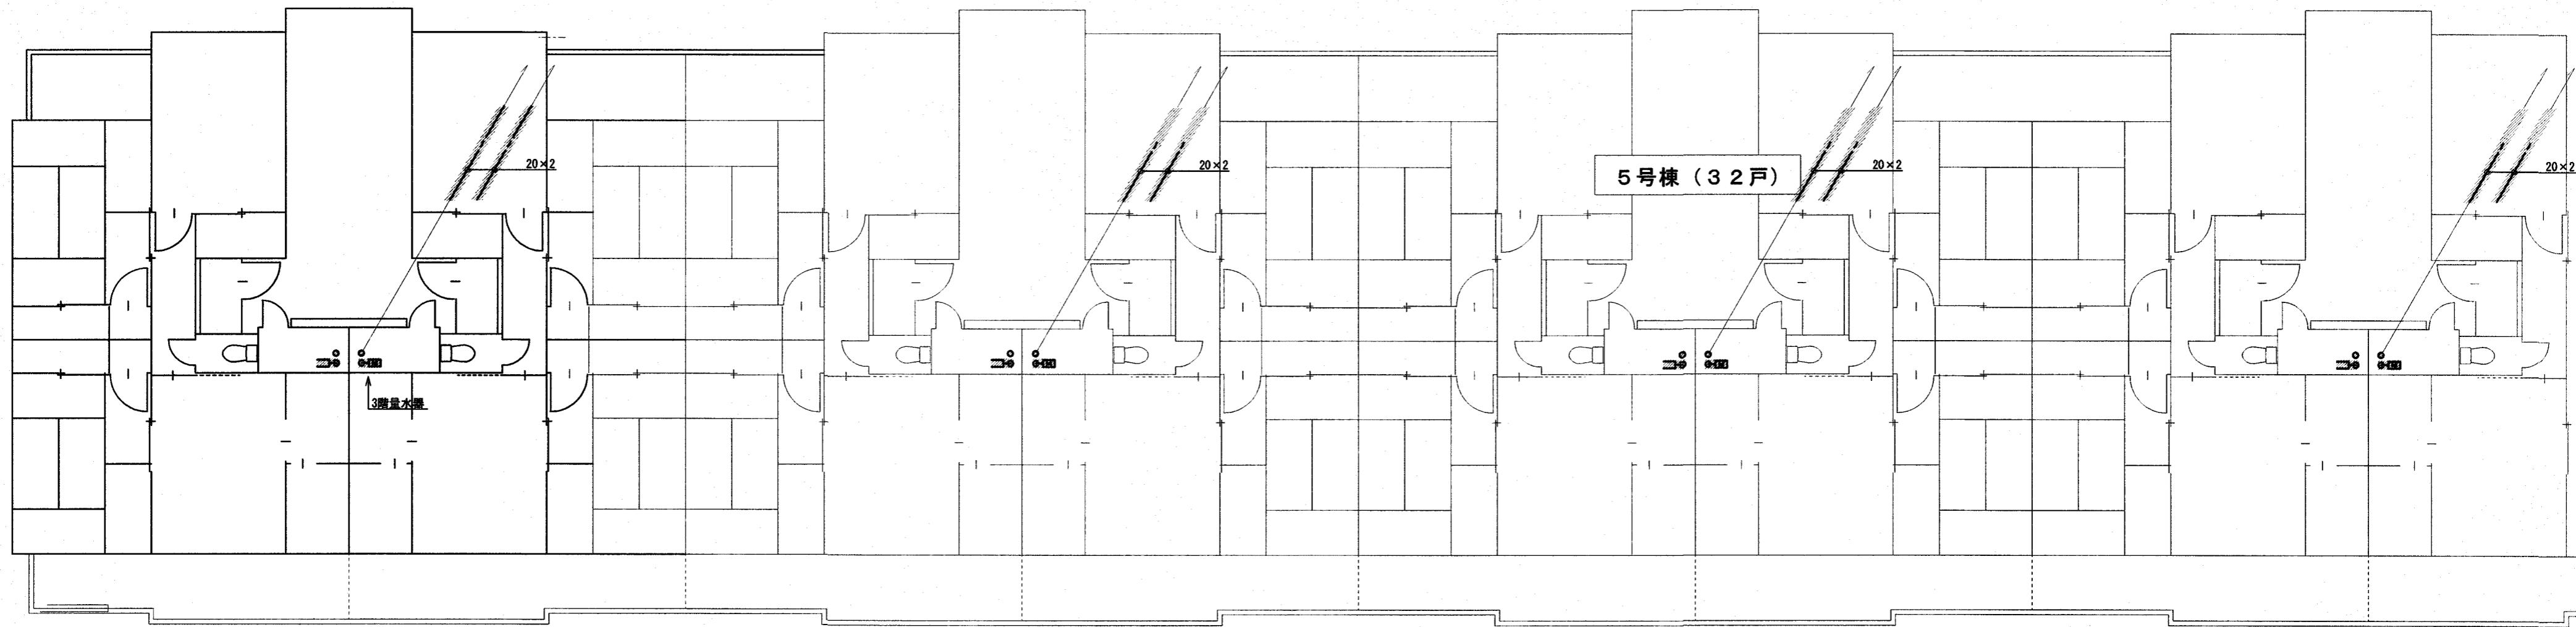

5号棟 2階平面図(現況・撤去図) S=1:100

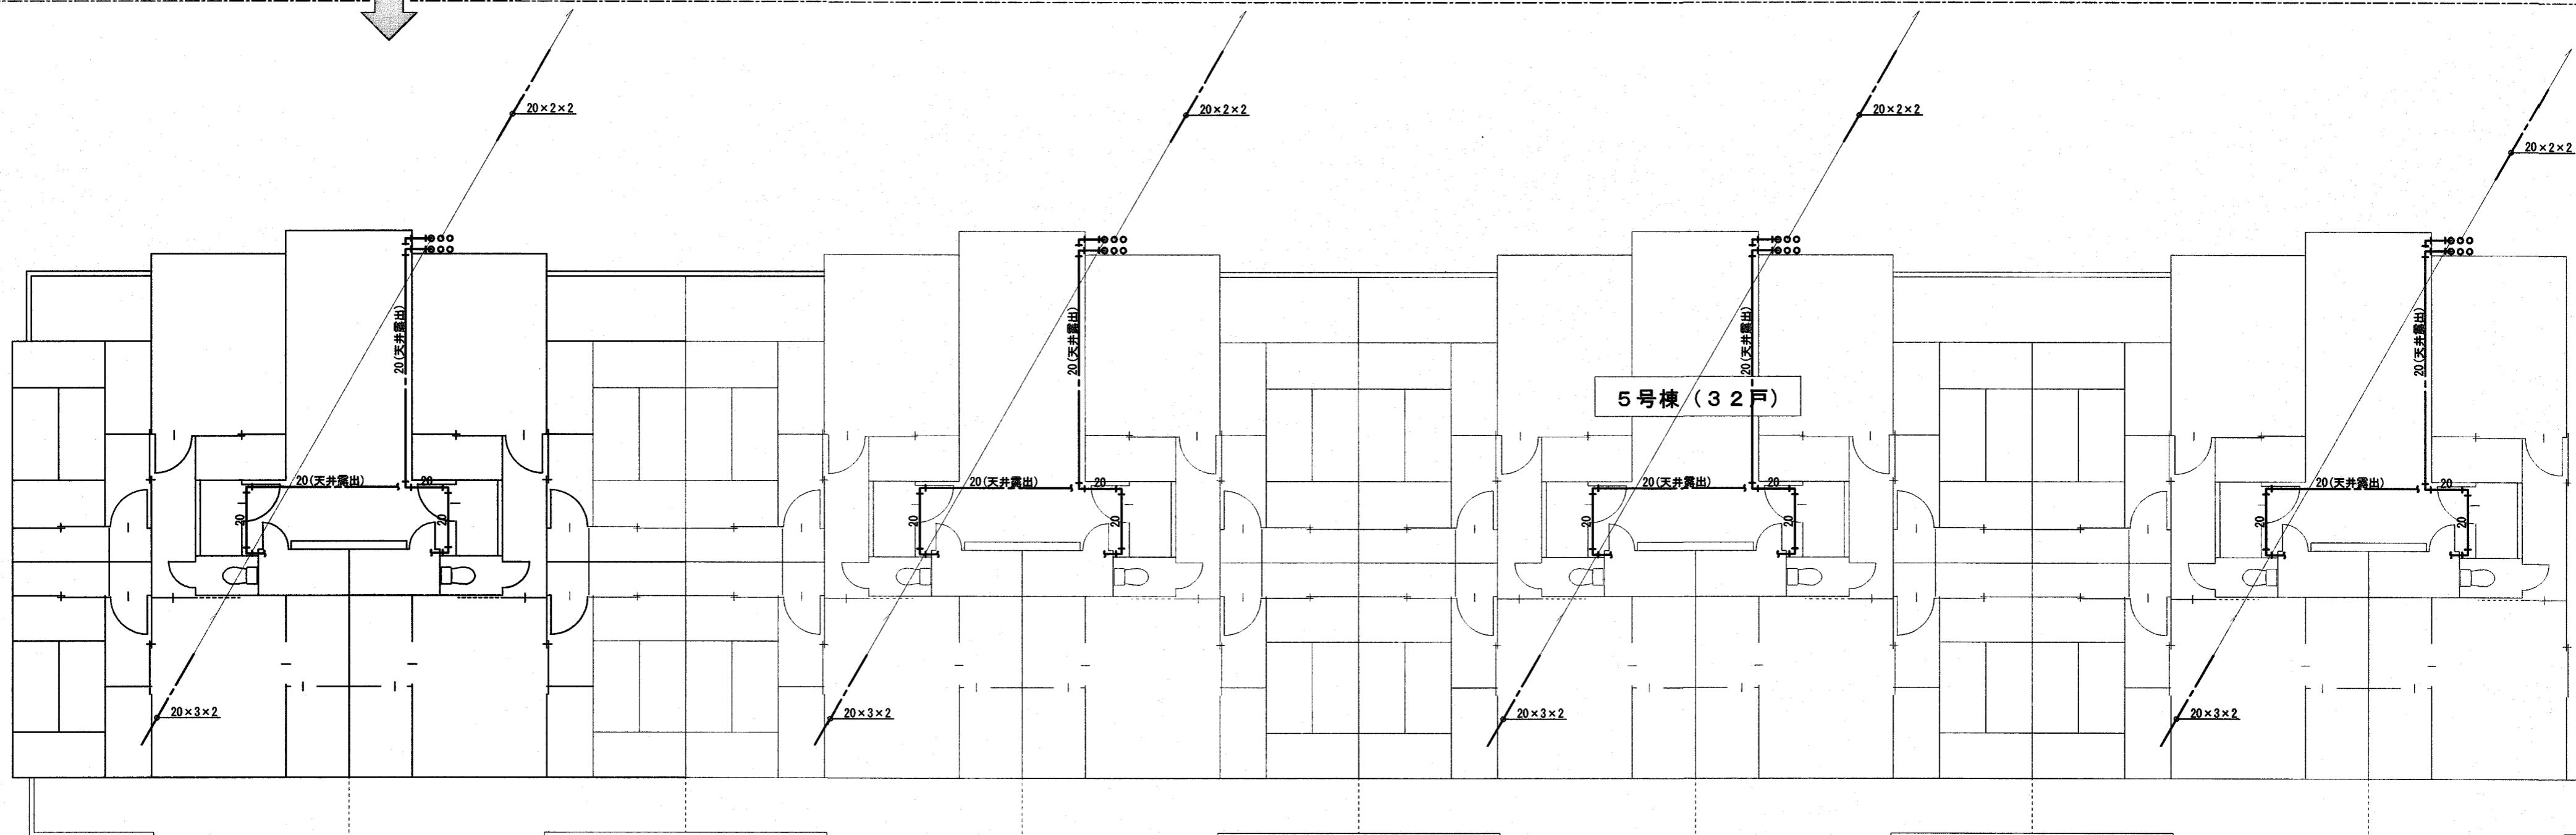

5号棟 2階平面図(改修図) S=1:100

訂正	月 日	高知市都市建設部公共建築課			
.	.	係 水 道	係長 戸 田	課長補佐 中 村	課長 松 本
.	.				
.	.				


株式会社 排水環境研究所  
高知市南久万204番地8 TEL 875-5812  
FAX 826-7136

設計年月日  
2024.8.  
設計


承認  
.

工事名称  
曙町市営住宅5号棟水道直結給水化工事  
図面名称  
5号棟 2階平面図(現況・撤去・改修図)

図面番号  
M-08  
縮尺  
1:100

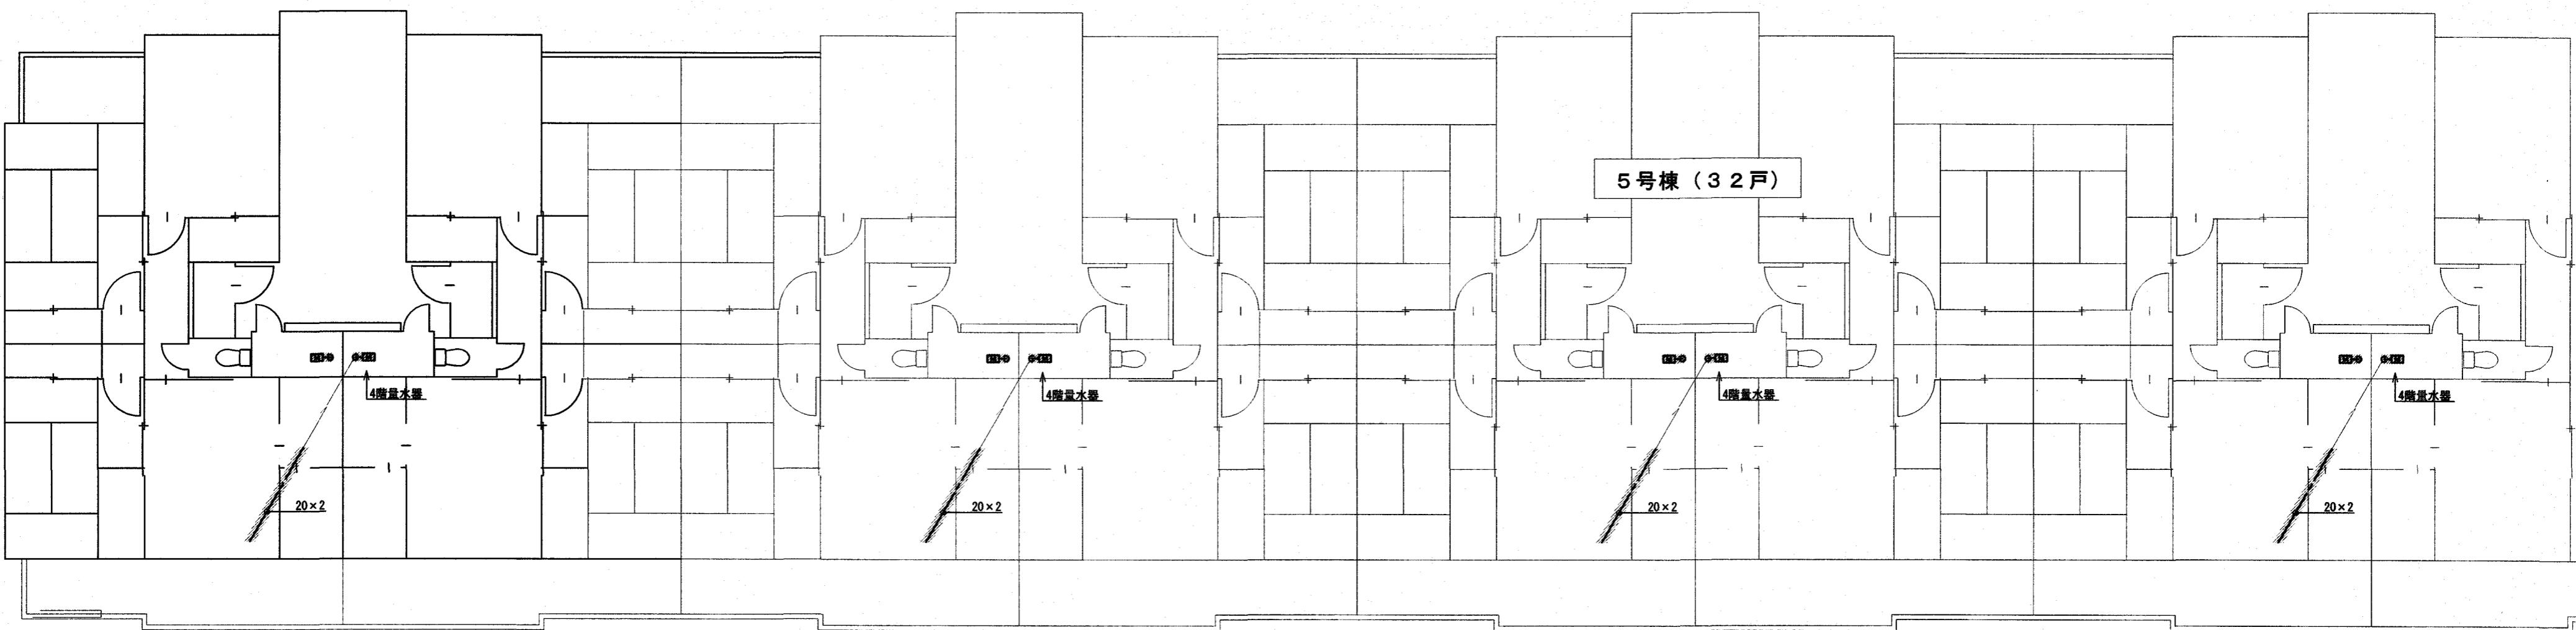

5号棟 3階平面図(現況・撤去図) S=1:100

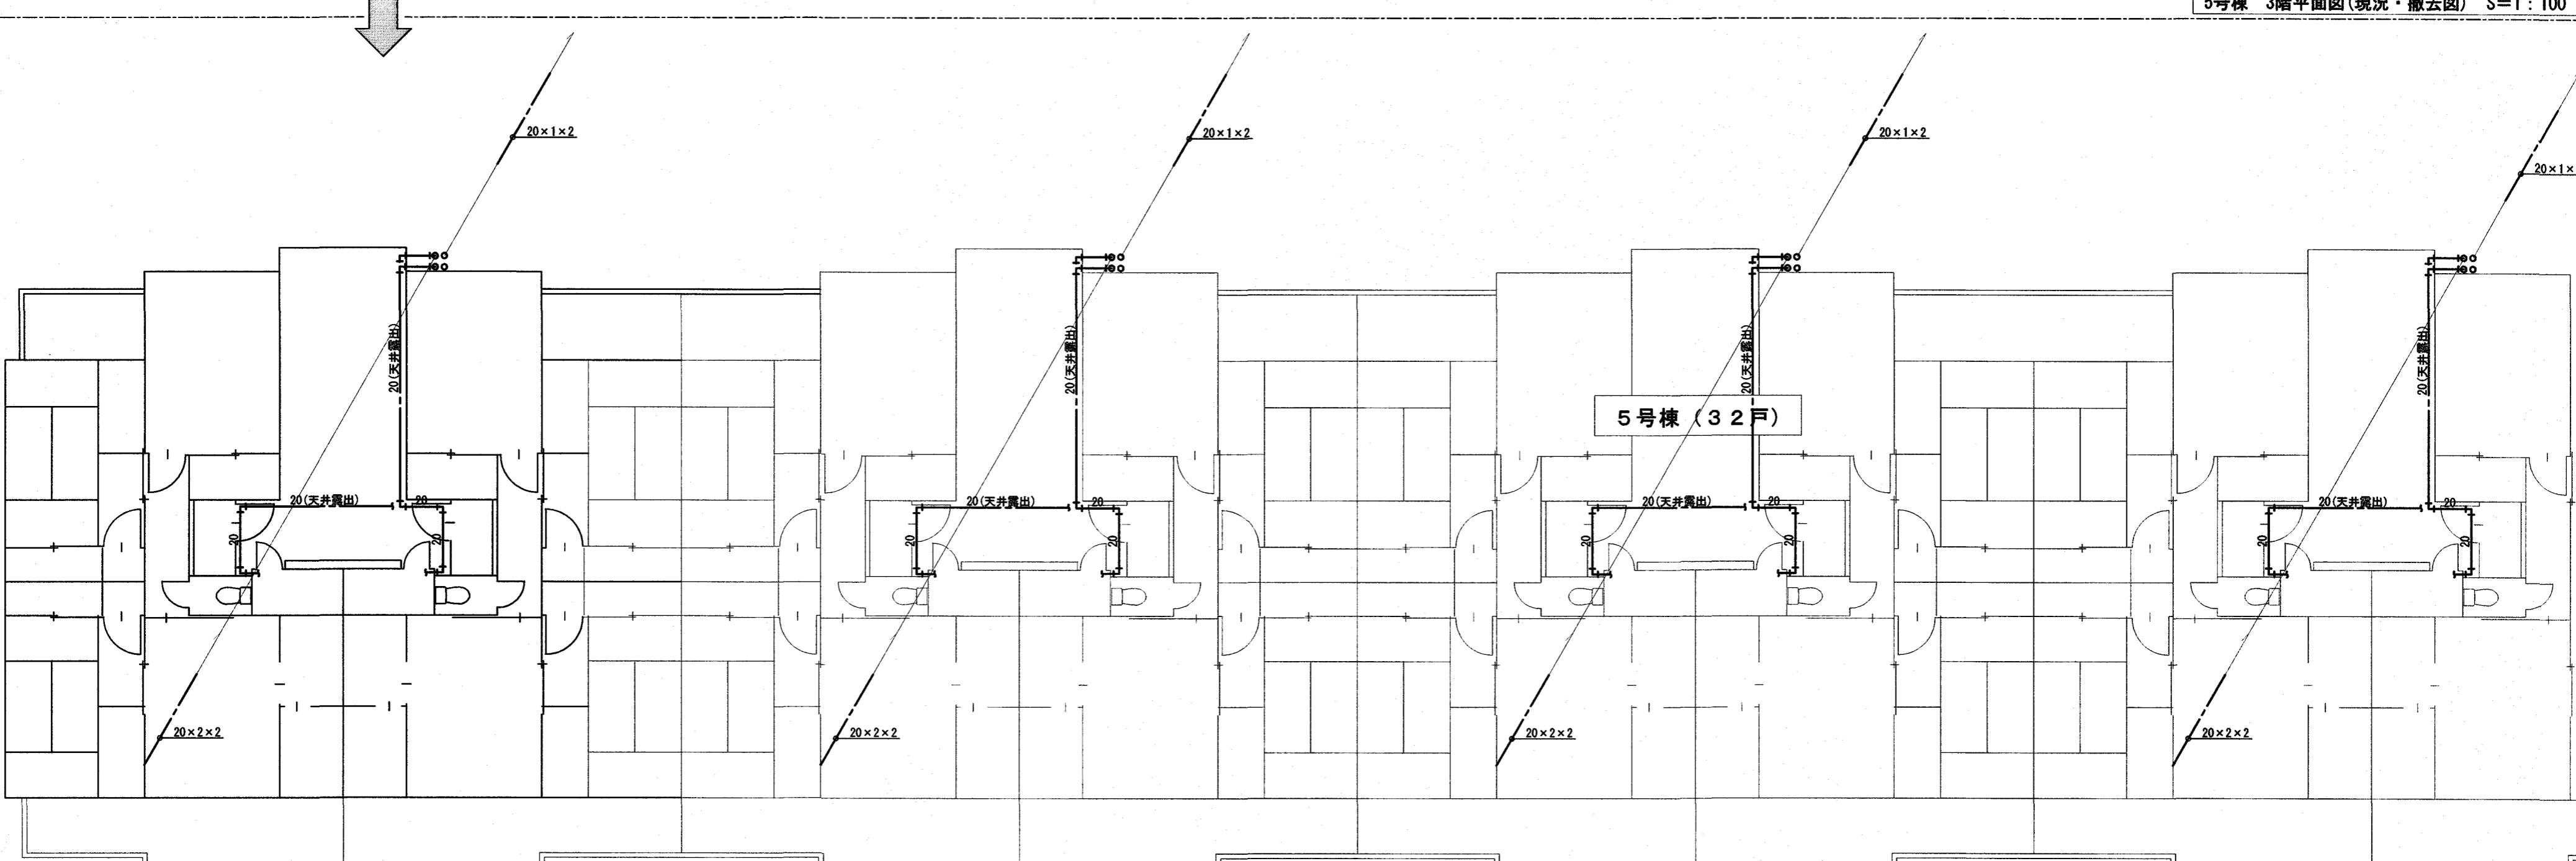

5号棟 3階平面図(改修図) S=1:100

訂正	月 日	高知市都市建設部公共建築課			
		係	係長	課長補佐	課長
		(水閥)	(戸)	(中村)	(松木)

株式会社 排水環境研究所  
高知市南久万204番地8 TEL 875-5812  
FAX 826-7136

設計年月日

2024.8.

設計

承認




.

検査

工事名称  
曙町市営住宅5号棟水道直結給水化工事


図面名称  
5号棟 3階平面図(現況・撤去・改修図)

図面番号  
M-09  
縮尺  
1:100

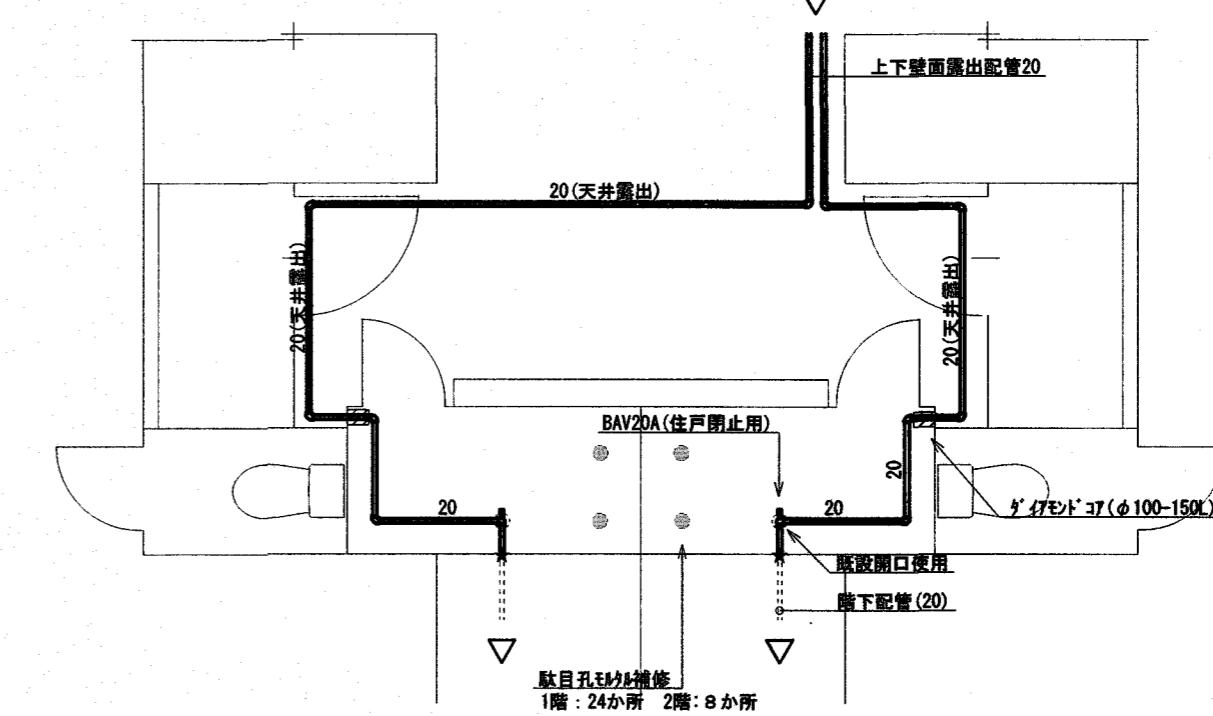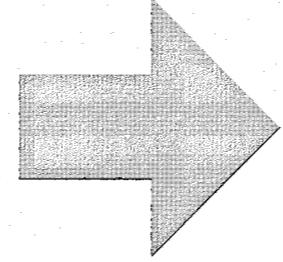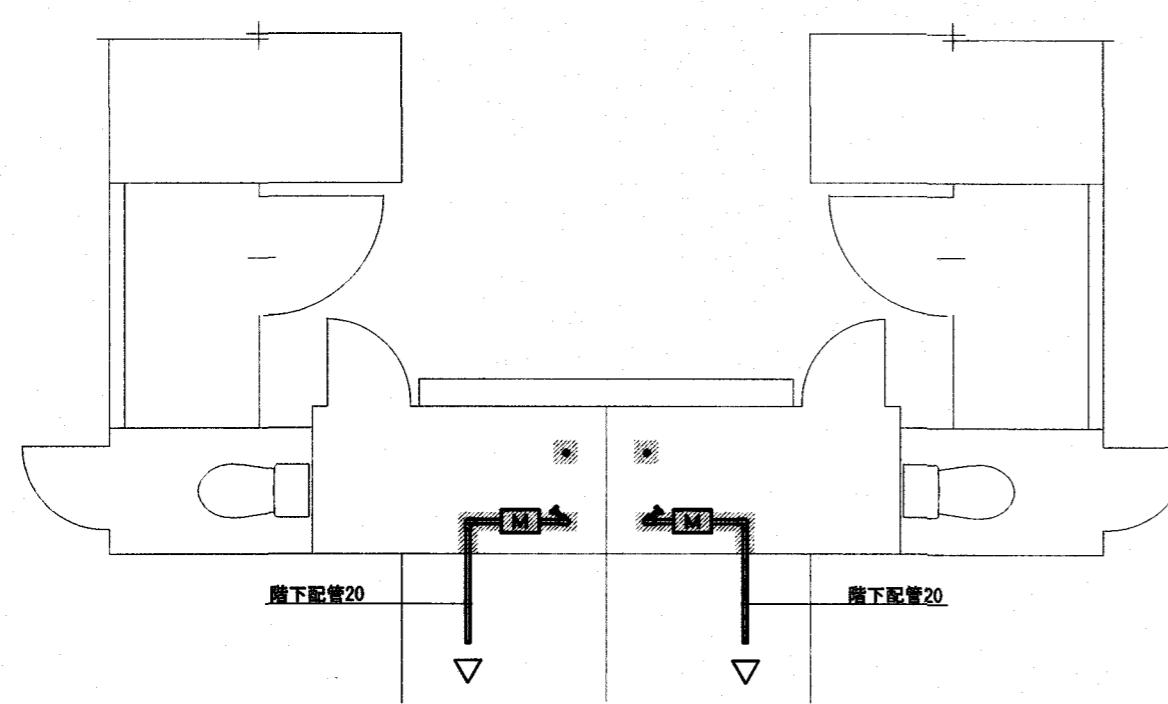

【給水設備】部分平面詳細図(現況・撤去図) S=1/50

【給水設備】部分平面詳細図(改修図) S=1/50

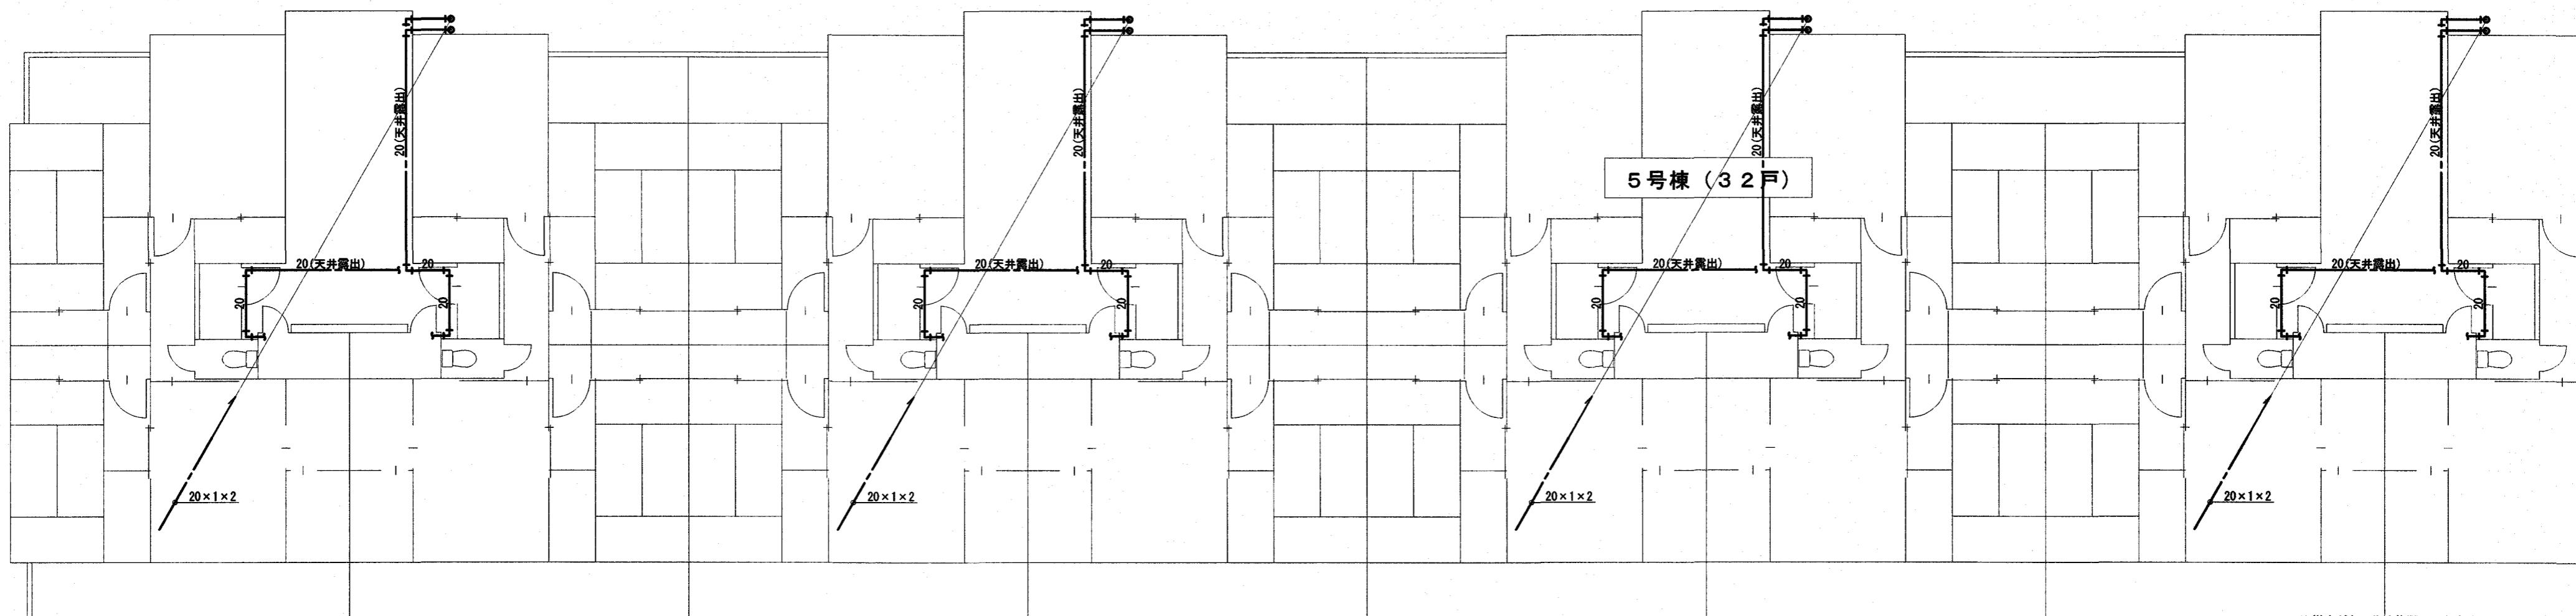


\*撤去がない為改修図のみとする

5号棟 4階平面図(改修図) S=1:100

訂正	月 日	高知市都市建設部公共建築課			
.	.	係 水閥	係長 戸田	課長補佐 中村	課長 松木
.	.				
.	.				

R型HIVP-75

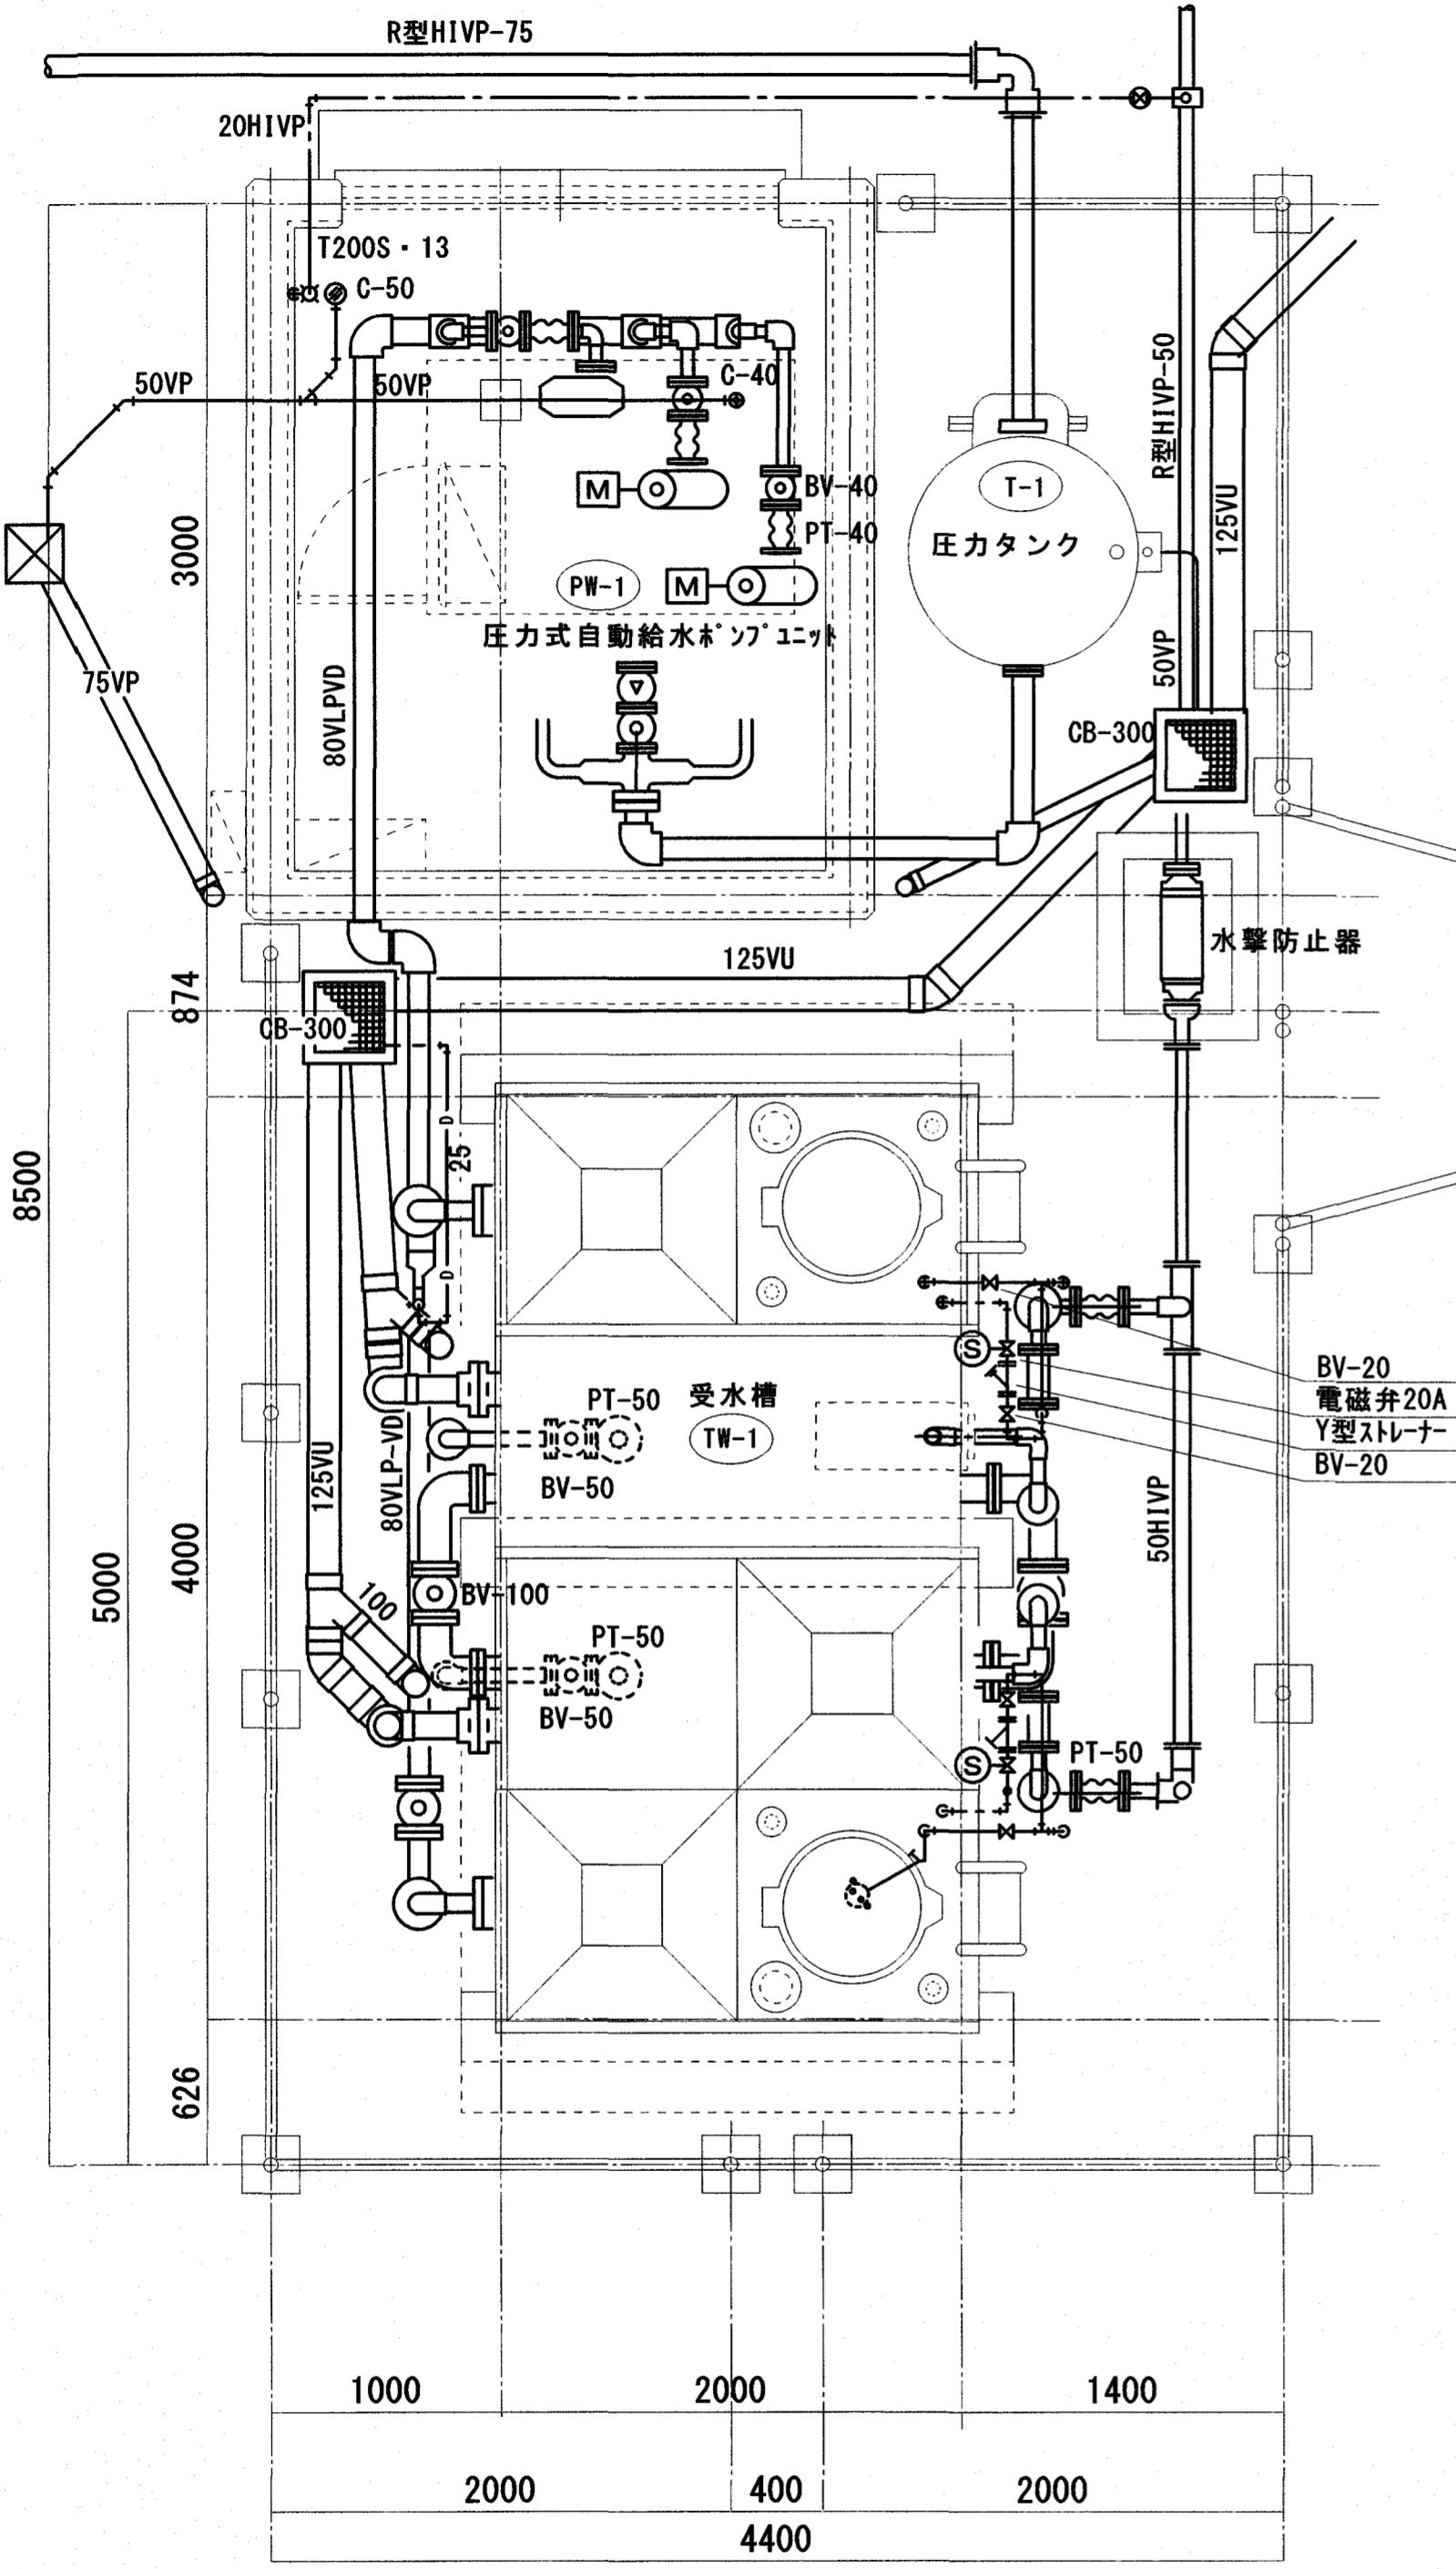



## 【既存】衛生設備 機器表

機器番号	機器名称	機器仕様書	電源	台数	設置場所	工事内容
(TW-1)	受水槽	型式 FRP複合パネル型 耐震2/3G 2重マンホール 2,000×4,000(2,000+2,000)×2,000H 貯水量 14.4m <sup>3</sup> (7.2+7.2) 有効水巣 12.56m <sup>3</sup> (6.28+6.28)		1	ポンプ室	撤去・処分
(PW-1)	圧力式自動給水ポンプユニット	型式 80T-406×3s-M2.2PA(株)川本製作所 80Φ×40Φ×0.29m <sup>3</sup> /min×2.7~3.5kg/cm <sup>2</sup> ×(2.2×2kW) 自動交換 並列同時2台運転	3φ-200V 4P	1	ポンプ室	撤去・処分
(T-1)	圧力タンク	容量: 1.3m <sup>3</sup> 最高使用圧力: 4.7kg/cm <sup>2</sup> Φ962mm×2,244h程度		1	ポンプ室	撤去・処分

\*受水槽・機械室内配管・機器は全撤去とする。  
躯体及びフェンスは解体さら地とする。



訂正	月、日				
.	.				
.	.				
.	.				



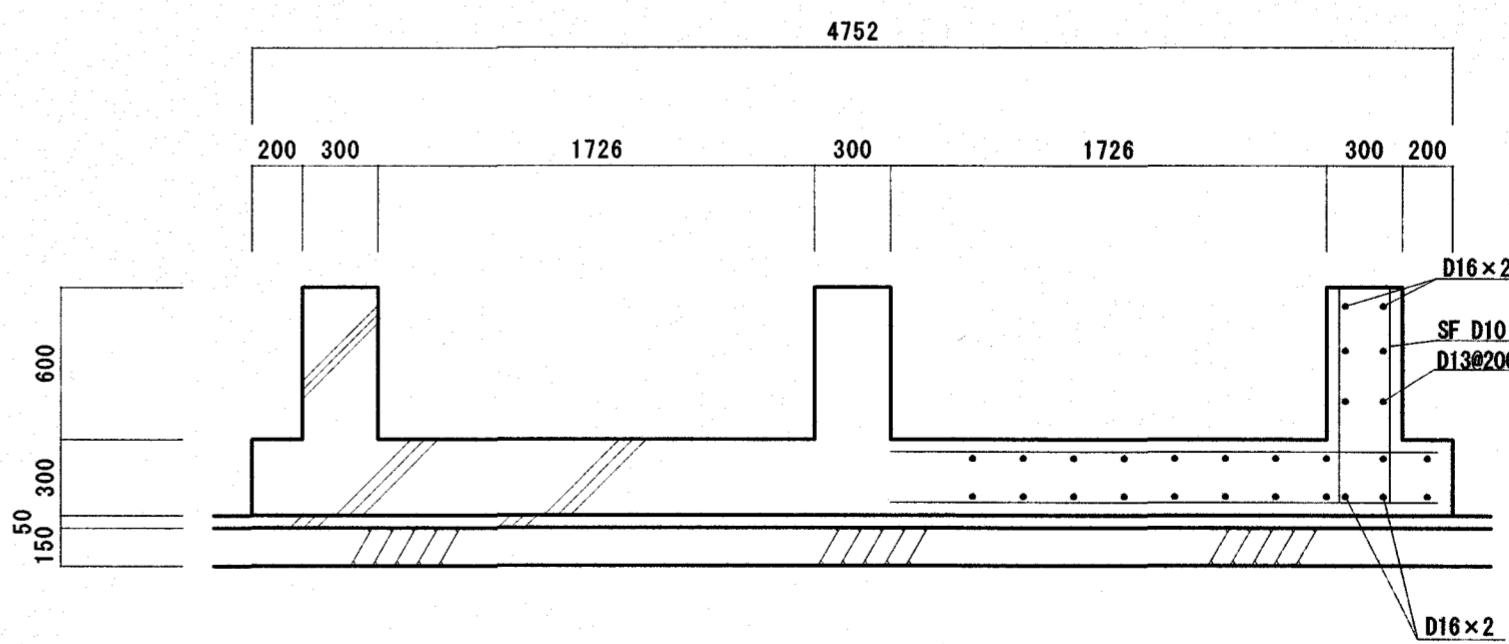
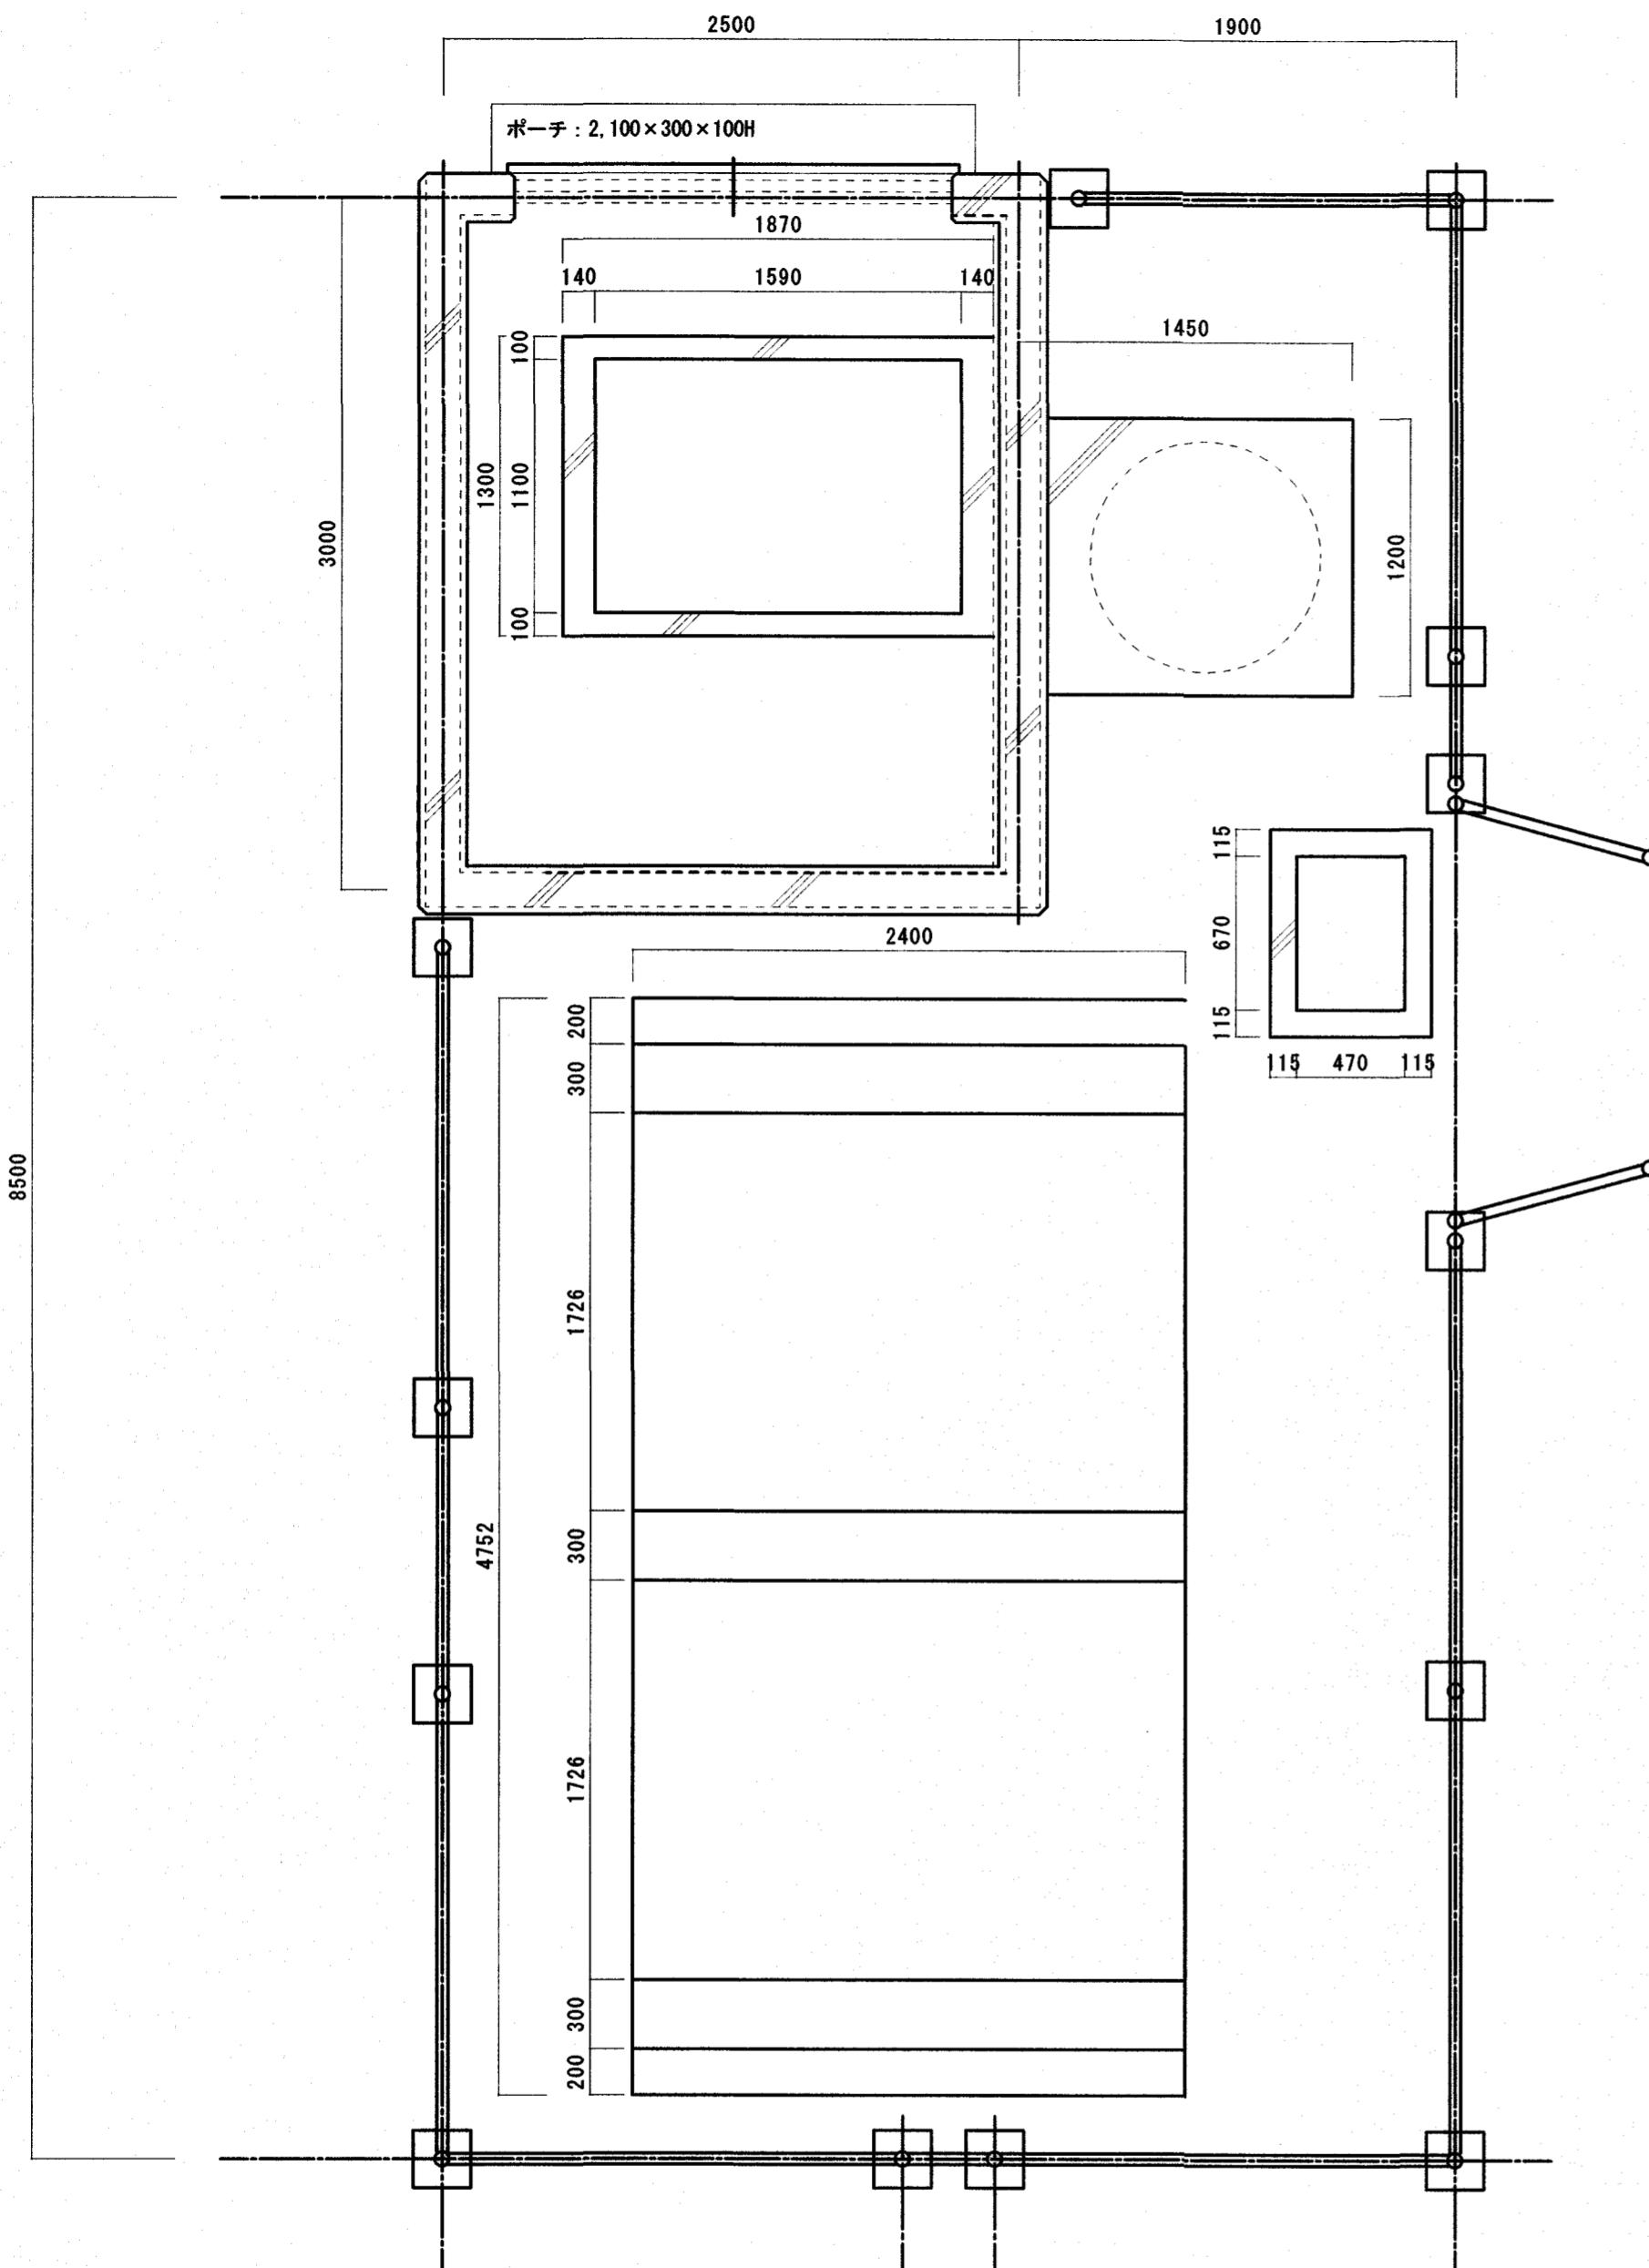


※受水槽・機械室内配管・機器は全撤去とする。  
壁体及びフェンス(180H)は解体さら地とする。□240×13基礎撤去共

訂正	月 日		高知市都市建設部公共建築課						設計年月日 2024.8.	承認	工事名称 曙町市営住宅5号棟水道直結給水化工事	図面番号 M-12
.	.	.									図面名称 受水槽室基礎参考図(現況・撤去図)	縮尺 1:30

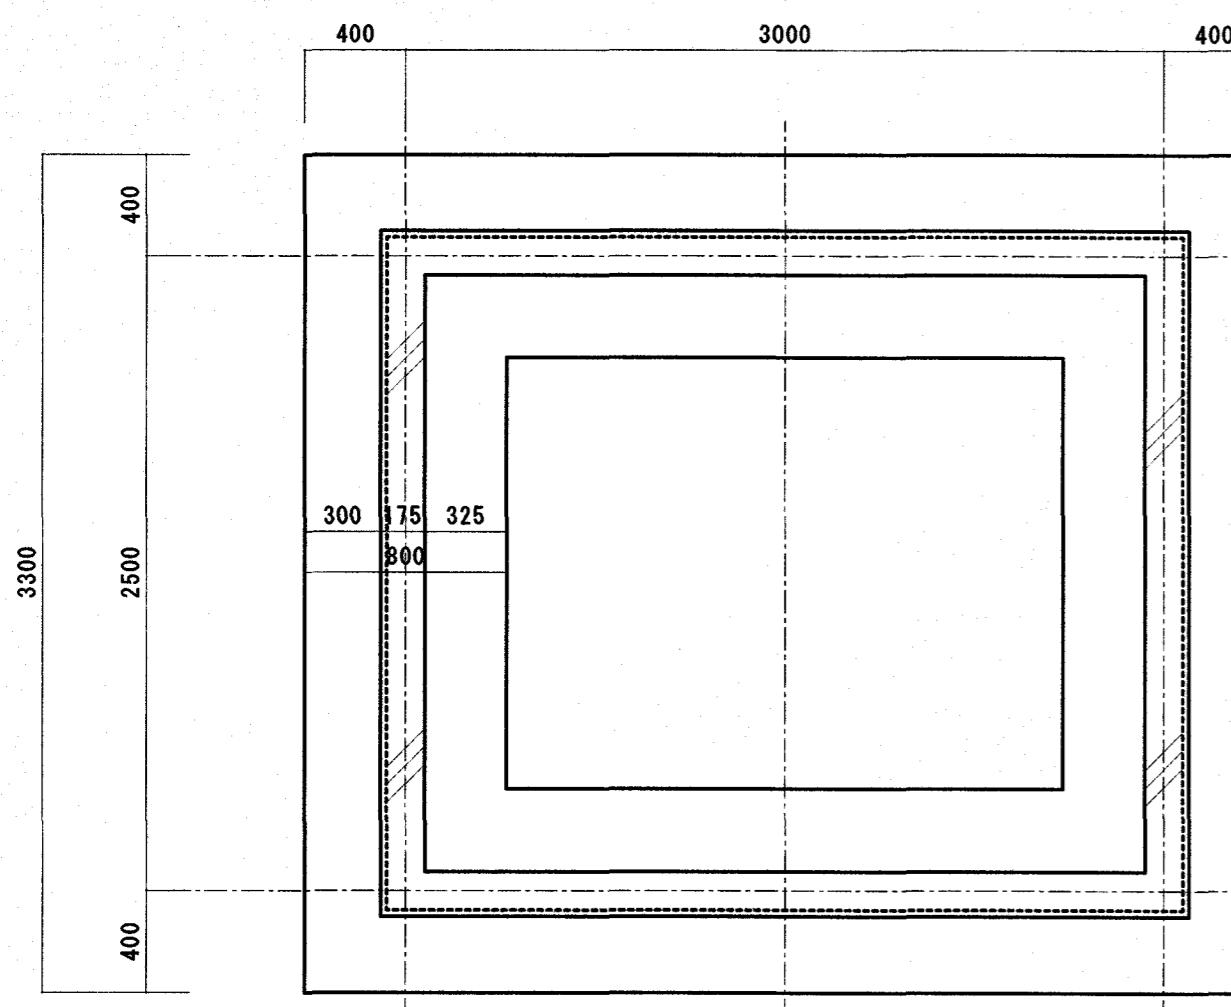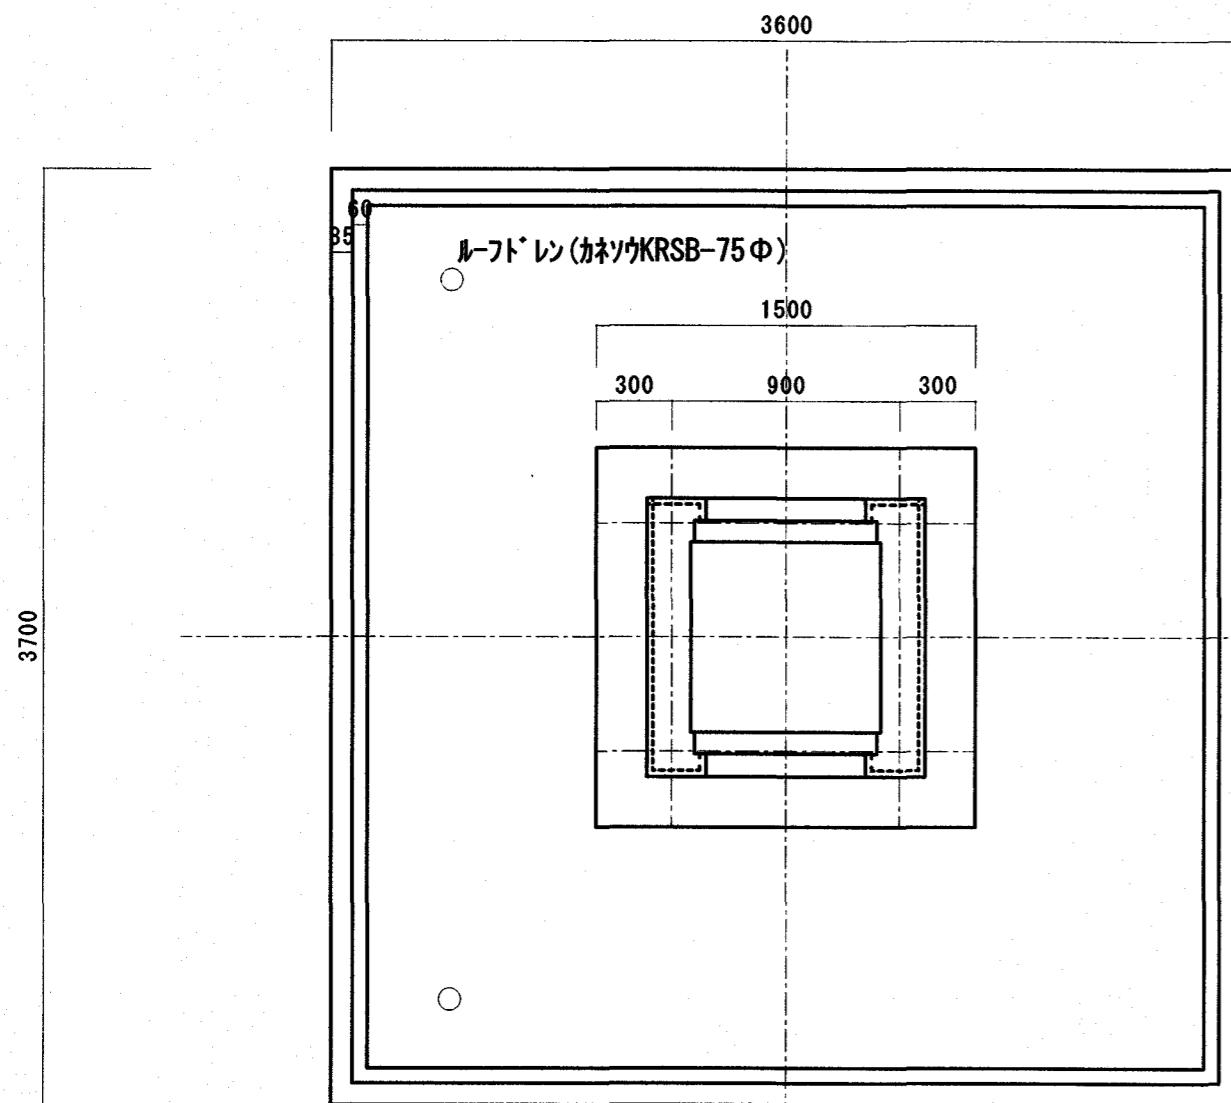

RF 平面コンクリート図(現況・撤去図) S=1/30

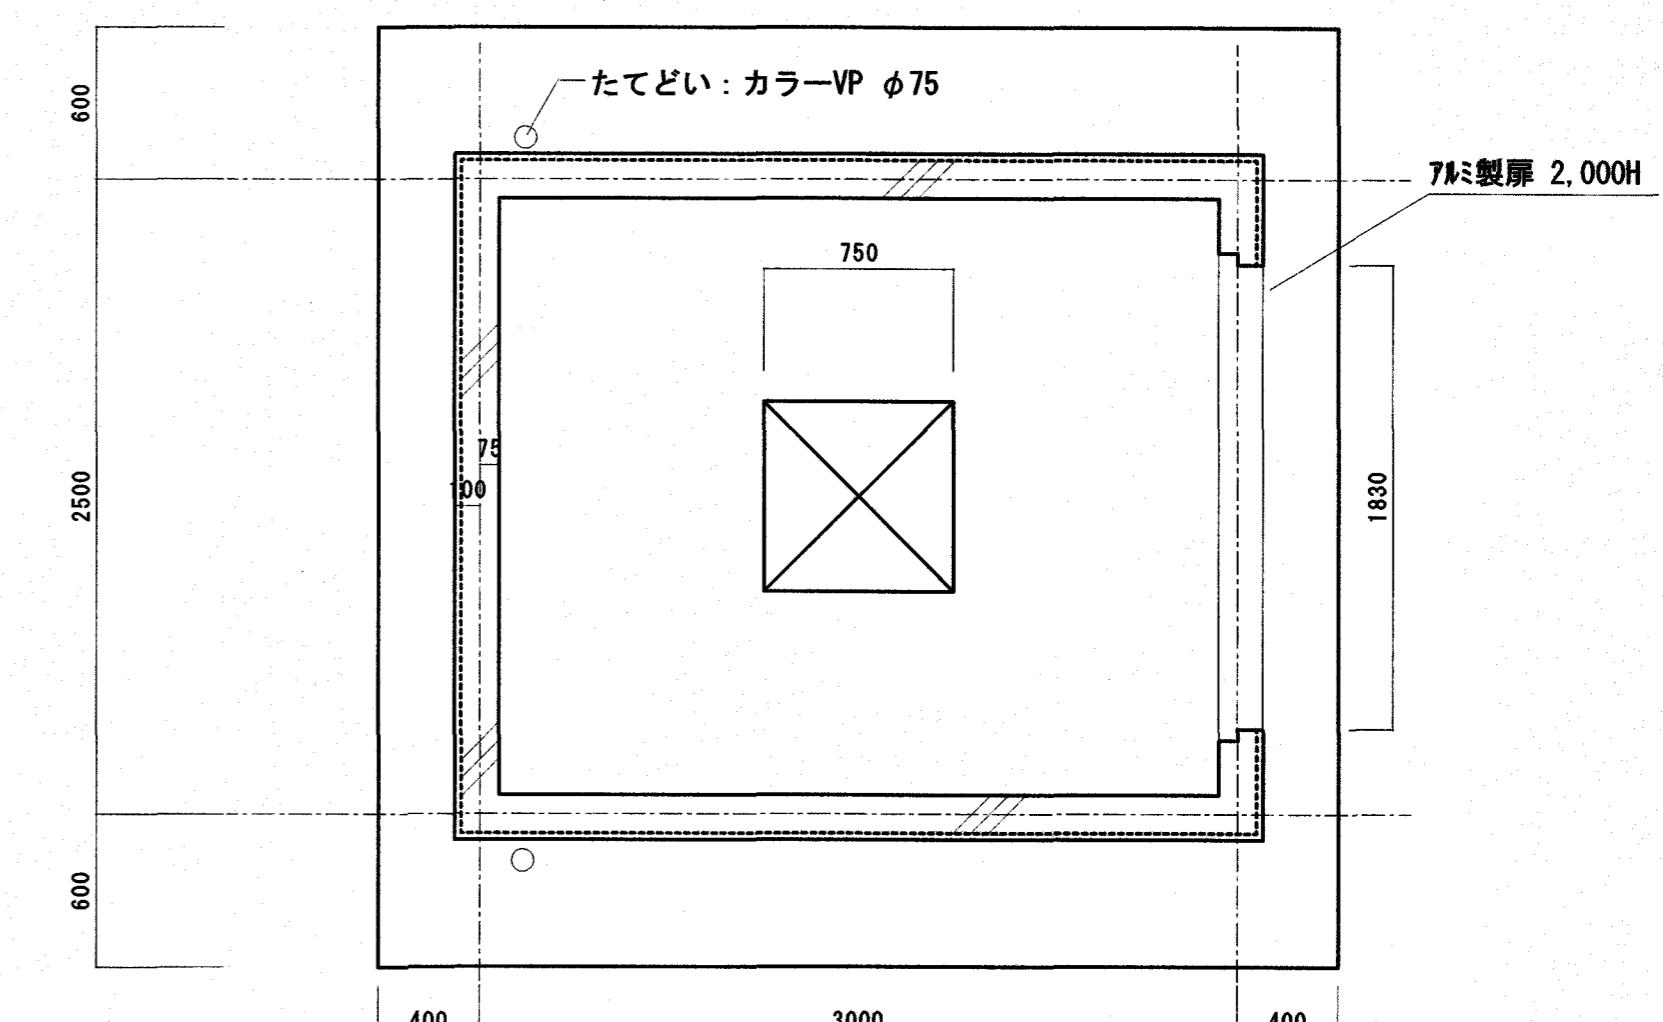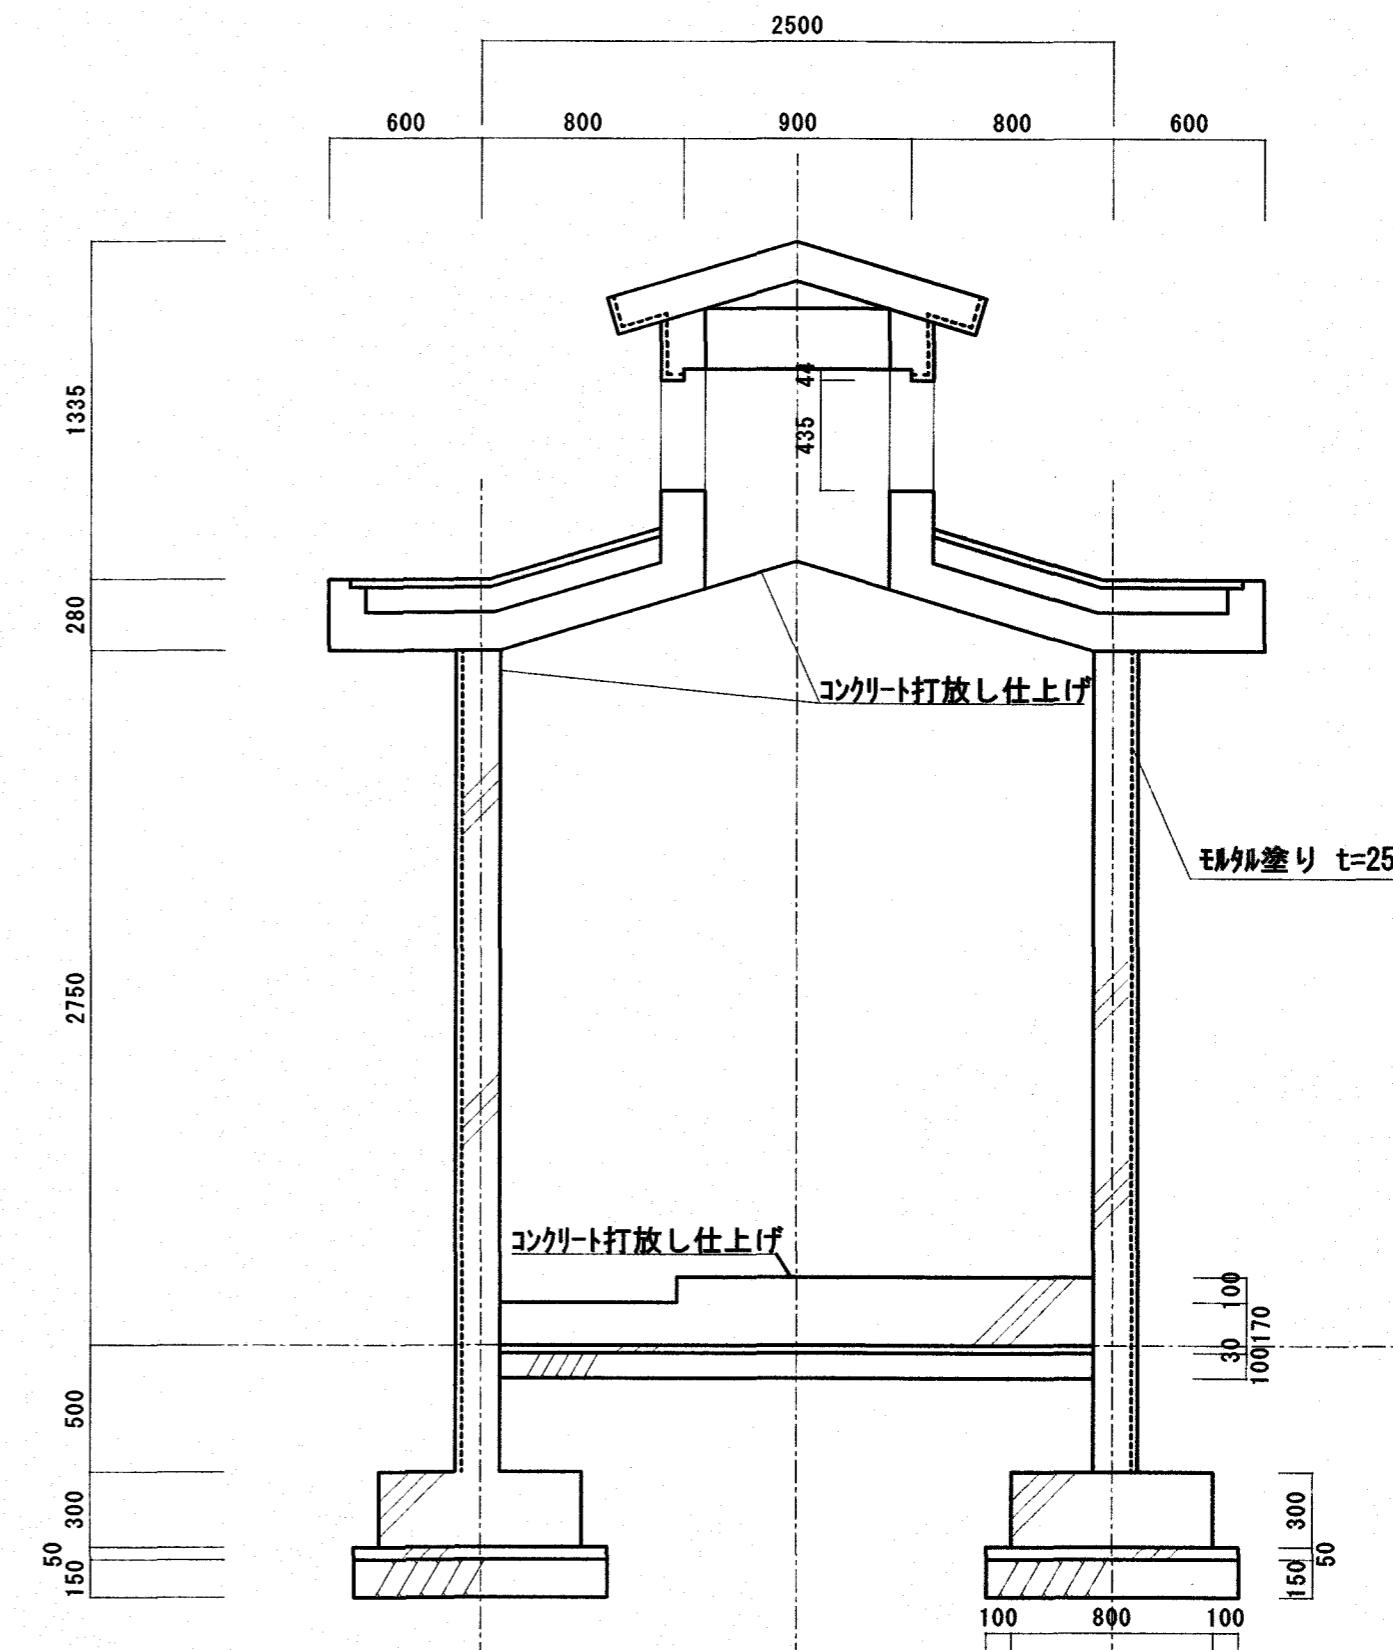


1F 平面コンクリート図(現況・撤去図) S=1/30

訂正

月、日	
.	
.	
.	

高知市都市建設部公共建築課

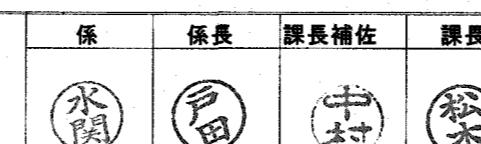



設計年月日	承認	工事名称	図面番号
2024.8		曙町市営住宅5号棟水道直結給水化工事	
設計	横図	図面名称	M-13

受水槽室参考図(現況・撤去図)

縮尺  
1:30

項目	特記事項	項目	特記事項	機器取付高
電気設備特記仕様		20 非常用照明の照度測定	各部屋2箇所以上を測定し、遮離動線を考慮した位置とする。	接地用端子箱 地上、床上～中心 500
① 機材	メーカーリストによる。	21 一般照明の照度測定等	照明全般において、センサの動作及び機能の確認を含む照度測定を行い、測定結果を監督職員に提出する。 ※照度測定 ( 100%点灯時 ( ※夜間 ・ 昼間 ) ) ・ 昼光率 ( 調光制御点灯時 ( ※夜間 ※昼間 ) ) ※照度測定基準：JIS C 7612に準じて行うこと。	雷保護接地端子箱 床上～下端 800
2 他工事との取り合い	はり貫通部のスリーブ ※本工事 別途工事 補強 本工事 ※別途工事	22 受変電設備	・ 電力ヒューズ（現用の定格値）を予備用に同数量納入し、電気室等に保管する。 ※SOG制御装置の外着は原則としてステンレス製とする。 ※変圧器に防振ゴムを取り付ける場合は、地震による変位を抑制するための機能を要する。	地上～中心 600
	自動開閉装置を取付ける防火戸の切込み、補強及びドアチェック、フロアーハンジ ・ 本工事 ※別途工事	23 テレビ共同受信設備	分岐器、分配器、直列ユニットはCS・BS・UHF共用形（デジタル放送対応品）とする。 電界強度の測定 ・ 要 不要 (a)受信レベル (b)ピット誤り率(BER) (c)変調誤差比(MER) (d)受信画質	室内端子盤（床下、室内） 床上～下端 300
	天井埋込型器具の取付箇所の下地材の切込み及び補強 本工事 ※別途工事（墨出しは本工事） ただし、ダウントライ等、切込み寸法が小さい場合は除く	24 構内埋設線路	※測定内容に関しては、監督職員と協議すること。 暗敷深さ 一般敷地 600mm以上 鋼装道路 600mm以上 公道 800mm以上 地中管路には、管下50mm、管上100mm程度保護砂を入れる。	中間端子盤（EPS、電気室） 床上～中心 1,500
	天井点検口の取付箇所の下地材の切込み及び補強 本工事 ※別途工事（墨出しは本工事）	25 ハンドホール	水抜き穴は現場の水位を確認の上、要否を検討すること。	親時計 床上～中心 1,500以下
	軽量鉄骨壁のボックス取付用の下地材の切込み及び補強 ※本工事 别途工事	26 耐震施工	設備機器の固定等は、国土交通省国土技術政策総合研究所、独立行政法人建築研究所監修の「建築設備耐震設計・施工指針（2014年版）」及び建設大臣官房官房企画部監修の「官庁施設の総合耐震計画基準及び同解説（平成8年版）」による。 局部震度法による設計用標準震度は、構造体の耐震安全性の分類、設備機器の重要度及び設置階により、選定する。 なお、施工に先立ち、耐震強度計算書を監督職員に提出し、承認を受けるものとする。 備考 100kg以上の機器に適用するが、それ以下の機器については監督職員と協議する。 地域係数は1.0とし、設計用鉛直地震力は設計水平地震力の1/2とする。	子時計、スピーカー 床上～中心 (天井高) × 0.9 ※2
	埋込型分電盤、端子盤等の板枠 ※本工事 别途工事 補強 本工事 ※別途工事		施設の分類 ・ 特定の施設 重要機器 ・ 受変電設備 ・ 自家発電設備 ・蓄電池設備 ・ 無停電電源装置 ・ 幹線用分電盤 ・ その他 ( )	インター・ホン 床上～中心 1,300
	照明器具、幹線等の吊ボルト用インサート ※本工事 别途工事			外部受付用インターホン機 床上～中心 ※1
	屋内の電気室、自家発電室などの基礎、防油堤、ピット（ふたを含む） 本工事 ※別途工事			呼出ボタン（パリアフリートイレ） 床上～中心 1,800
	屋外の受電設備基礎 ※本工事 别途工事			復帰ボタン（パリアフリートイレ） 床上～中心 2,000
	動力機器（電動機など）への接続 ※本工事 别途工事			廊下表示灯（パリアフリートイレ） 床上～中心 1,800
	電話保安器用接地 ※本工事 别途工事			テレビ機器収容箱 床上～中心 1,800
	EMケーブルとする。EMケーブルで規格等の記載のないものは、ハロゲン及び船を含まない材料で構成されたものとする。 耐火ケーブル（FP）及び耐熱ケーブル（HP）はシースに耐熱性ポリエチレンを用いたものとする。			火報受信機（複数基） 床上～操作部 800～1,500
③ 電線類				副受信機 床上～中心 1,500
④ 電線管	屋外露出配管 钢管を使用する場合 ※溶融亜鉛めっき ・ プライマ処理後指定色塗装（2回塗り） ビニール電線管を使用する場合 ※カラー管を使用する PF管は単層管（タイプ-25）とする。			火報総合盤 床上～中心 800～1,500
5 呼び線	長さ1m以上の入線しない電線管には1.2mm以上の樹脂被覆鉄線を挿入する。			ガス漏れ検知器（都市ガス） 床上～中心 300
6 フラッシャープレート材質	・ 樹脂製 新金属 ステンレス			ガス漏れ検知器（天井面） 天井面～中心 (天井面) -200
⑦ カバーブレード	用途別表示としてシール等を貼付する。			備考 ※1 別途監督職員と協議すること。※2 天井高が、2,500～3,000mmの場合に適用する。
8 接地極	※下記による。なお接地棒EBの長さは1,500mmとする。			メー カー リス ト
	接地の種類 記号 接地抵抗値 接地極			機材名 メーカー名
	共同接地 E A E D 10Ω 以下 EB (14φ) x 3連-2組			電線管類・同属品 JISによる
	A種 EA 10Ω 以下 EB (14φ) x 3連-2組			電線類等 公共建築工事標準仕様書（電気設備工事編）令和4年版（国土交通省大臣官房官房企画部監修）による
	B種 EB 200Ω 以下 EB (14φ) x 3連-2組			耐火・耐熱ケーブル 登録認定機関の認定を受けている旨の表示をしたもの
	C種 EC 10Ω 以下 EB (14φ) x 3連-2組			記録器類 JISによる
	D種 ED 100Ω 以下 EB (10φ) x 1			非常用照明器具 公共建築工事標準仕様書（電気設備工事編）令和4年版（国土交通省大臣官房官房企画部監修）による
	雷保護 EL 10Ω 以下 EP x 1			誘導灯器具 登録認定機関の認定証票が貼付されたもの
	高压避雷器 ELH 10Ω 以下 EB (14φ) x 3連-2組			照明器具 岩崎電気 東芝ライテック パナソニック 三菱電機照明 コイド電工
	・ 国内特記による。			高圧交流遮断器 東芝 日新電機 日立製作所 富士電機 三菱電機 明電舎 東光高岳
	雷保護設備用及び共同接地極の表示 黄銅板製 ステンレス製			感知電線工作所（※電圧7.2KVにおいて遮断電流12.5KA以下のもの）
	上記以外の接地極及び地中記録の表示 800 x 300のコンクリート杭又は、プラスチック杭に方向標別を彫り込んだもの。 ただし、舗装された場所は鉄製ピンとする。			記録用遮断器 JISCB201-2-1による
	地中記録には電圧、線路長に關係なく標識シート（ダブル）を管頂と地表面の中間に設ける。			漏電遮断器 JISCB201-2-2による
10 再使用機器	取外し再使用機器は、滑掃及び絶縁抵抗測定の上、取付のこと。			高圧限流ヒューズ エナジーサポート 東芝 富士電機 三菱電機 日立製作所
⑪ 絶縁抵抗等の測定	工事着手前に既存の電気設備の絶縁抵抗等を測定し、測定表を監督職員に提出する。			高圧負荷開閉器 上記5社のほか 大垣電機 戸上電機製作所
⑫ 補修など	工事の施工に伴い既成部分を汚染又は損傷した場合は、既成にならない補修する。 ただし、監督職員の指示により変更することがある。			電磁開閉器類 JISCB201_1, JEI1038による
⑬ 屋上・屋根の支持金物	原則としてステンレス製とする。（被柱金物は除く）			高圧遮相コンデンサ 指月電機製作所 東芝 日新電機 ニチコン パナソニック 三菱電機
14 絶縁防止	内側断熱施工される構造体のコンクリートに埋込むボックス等には、断熱材等を取り付ける。			低圧遮相コンデンサ JISによる
15 はつり	既存のコンクリート床・壁などの配管貫通部の穴開けは、原則としてダイヤモンドカッターを用いる。			高圧用変圧器 愛知電機 ダイイン 東光高岳 東芝 日新電機 日立製作所 富士電機 パナソニック 三菱電機
16 あと施工アンカー	あと施工アンカー作業における技能者は、あと施工アンカーエネルギーに関する十分な経験と技能を有するものとする。			自家発電装置 明電舎 利昌工業（※モールド遮断器に限る）
17 記録器具	タンブ拉斯イッチは大角型通用形（ネーム入）とする。 壁付コンセントは原則として大角型通用形とし、通用形以外はプラグ付とする。 単相200V、発電機回路等のコンセントは、ブレードに電圧・電源等の表示を行う。 呼出ボタンは点字付とする。			蓄電池装置 防災電源用は登録認定機関の認定証票が貼付されたもの
18 照明器具等の接地	接地線は原則としてIE 1.6mm以上（緑色）とする。また、ケーブルの一芯を使用する場合は、緑色の芯線とする。			整流装置 レゾナック 古河電池 パナソニック GSユアサ 明電舎 サンケン電気
19 照明器具用位置ボックス	ケーブル記録の位置ボックスは原則としてアウトレットボックスとする。 ケーブル記録が送り端子付のもの（定格電流15A以上）及び記録が末端となるものは位置ボックスを設けなくてよい。			認定品目等で指定されているものは除く レゾナック 古河電池 パナソニック GSユアサ 明電舎
				交流無停電源装置 京三製作所 サンケン電気 レゾナック 東光高岳 東芝 日本電気精器 日立製作所
				容量200KVA以下蓄電池を除く 富士電機 古河電池 パナソニック 三菱電機 明電舎 GSユアサ
				一般放送装置 T.O.A JVケンウッド パナソニック
				電気時計 シチズンT.I.C セイコータイムクリエーション パナソニック
				自動閉鎖装置 運動機器、装置等自走式認定委員会の自主評定マークが貼付されたもの
				非常放送装置 登録認定機関の認定証票が貼付されたもの
				非常警報装置（非常ベル） 登録認定機関の認定証票が貼付されたもの
				火災報知装置 登録検査機関の検定合格証票が貼付されたもの
				テレビ共聴機器 DXアンテナ 東芝ライテック パナソニック マスプロ電工 HYSエンジニアリング
				避雷針 大阪避雷針工業 NIPエンジニアリング 東京避雷針工業
				インターホン・ナースコール アイホン ケアコム パナソニック 東芝ライテック
				電話交換装置 登録認定機関の適合マーク、技術基準適合マークが貼付されたもの
				ホーム分電盤 パナソニック 東芝ライテック 日東工業 テンパール工業 河村電器産業 内外電機
				盤類 イトウテック 共栄電機工業 光電設
				舞台照明装置 松村電機製作所 東芝ライテック パナソニック 丸茂電機
				音響・映像装置 パナソニック T.O.A ソニー ヤマハ パイオニア JVKEンウッド 三菱電機
				中央監視制御装置 azbil パナソニック 東芝 富士通 日立製作所 富士電機 明電舎
				昇降機設備 日立製作所 東芝エレベーター 日本オースチ・エレベーター フジテック 日本エレベータ 三菱電機
				太陽光発電システム パナソニック 京セラ 東芝 三菱電機 GSユアサ シャープ 明電舎
				※ メーカーリスト以外の機材でも監督職員が同等品以上と認めた場合、若しくは評価名簿に記載されたものについてはこれによらない。
				打 合 せ 事 項
				官庁等名 打合せ日時 令和 年 月 日
				打合せ事項
				官庁等名 打合せ日時 令和 年 月 日
				打合せ事項
				官庁等名 打合せ日時 令和 年 月 日
				打合せ事項
				工事名
				工事名
				曜町市営住宅5号棟水道直結給水化工事
				係 係 長 課長補佐 課 長 国 事 番 号
				図面名 特記仕様書(2) 更新日 2024.04.01 作図 年 月 日
				E - 01

## 高知市 都市建設部 公共建築課

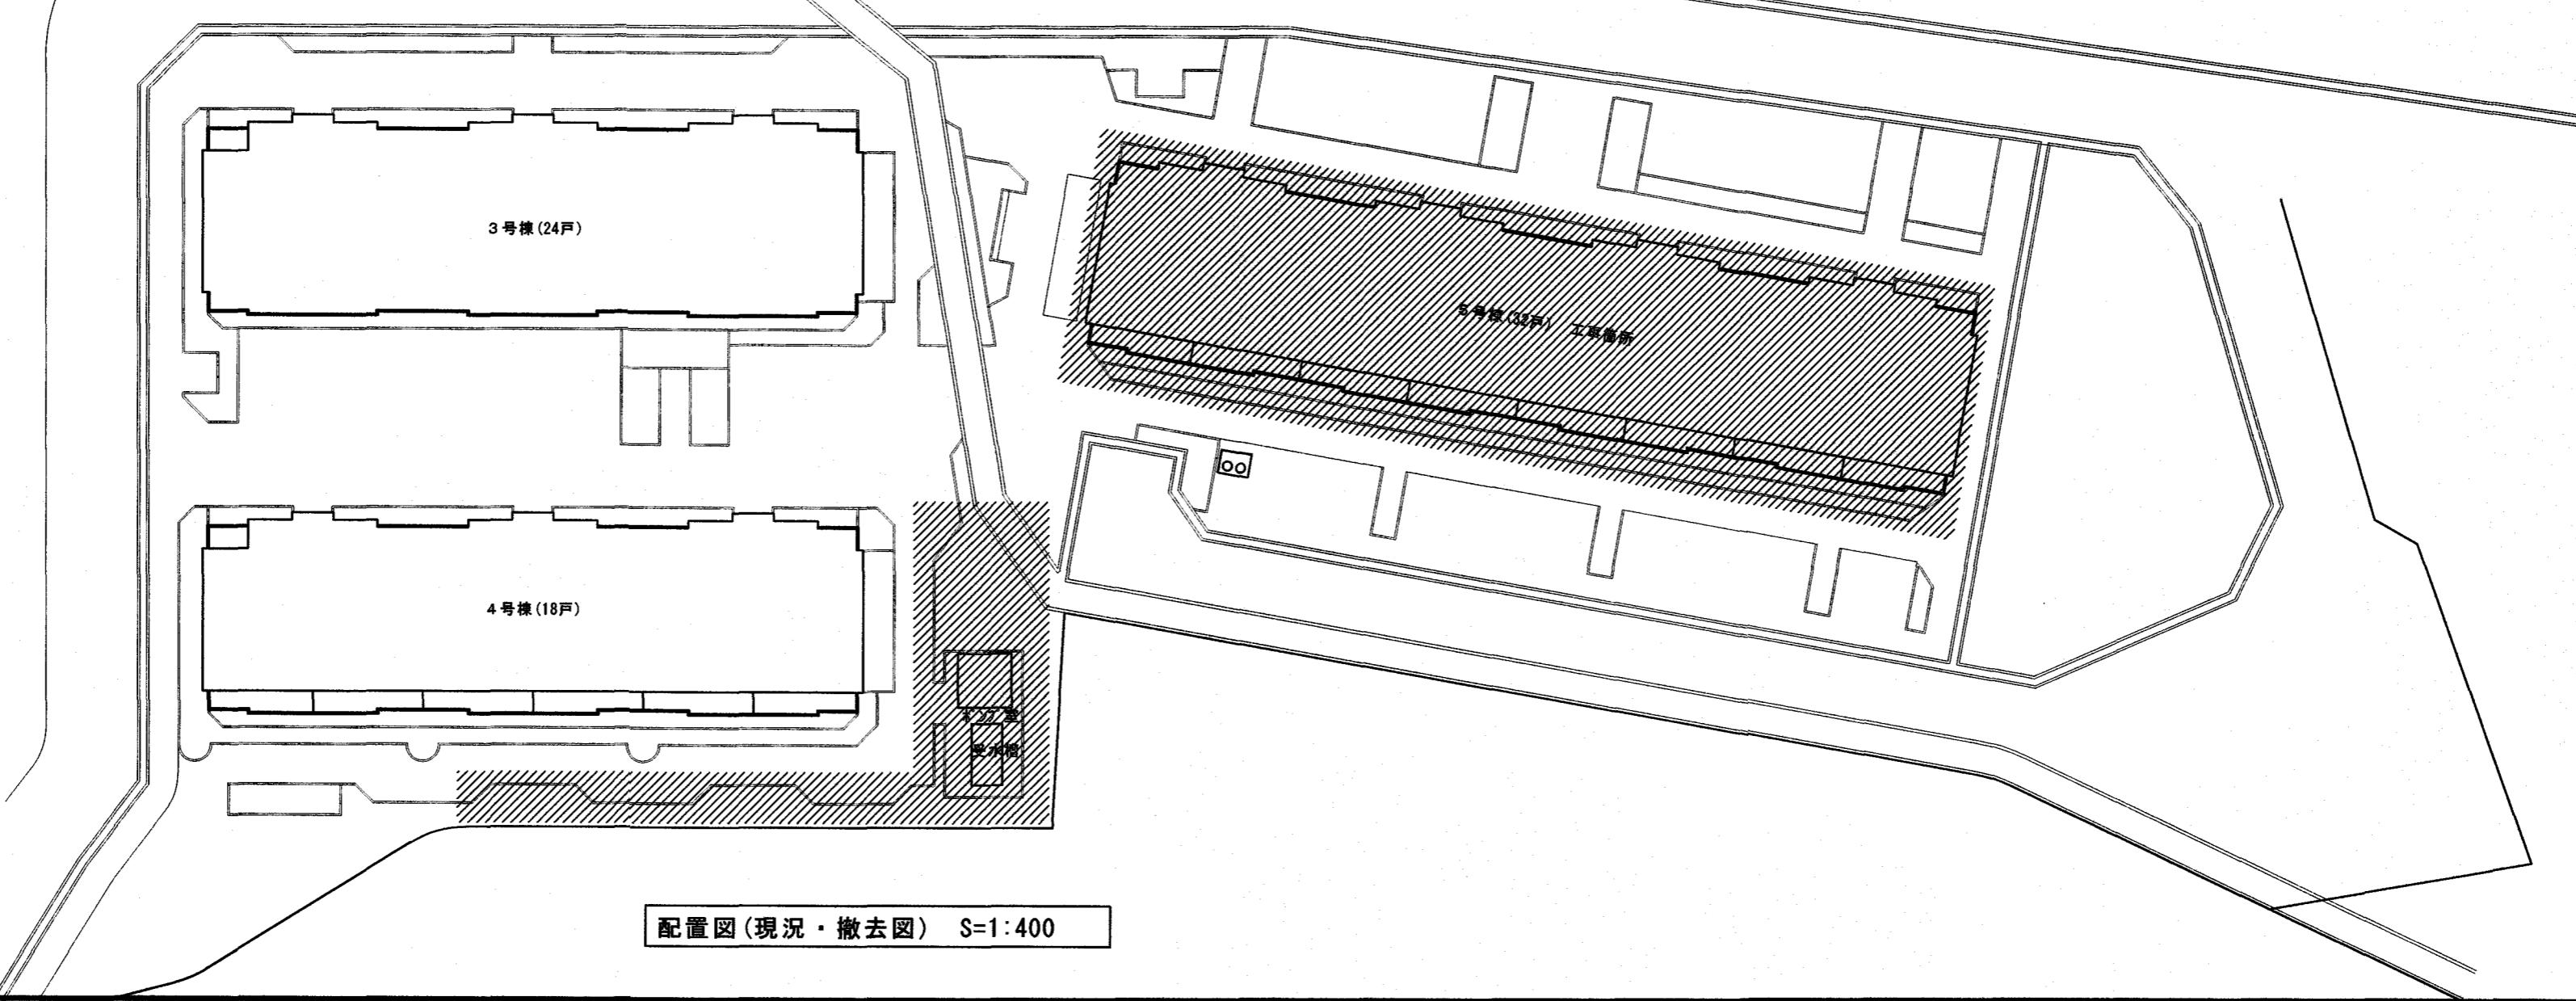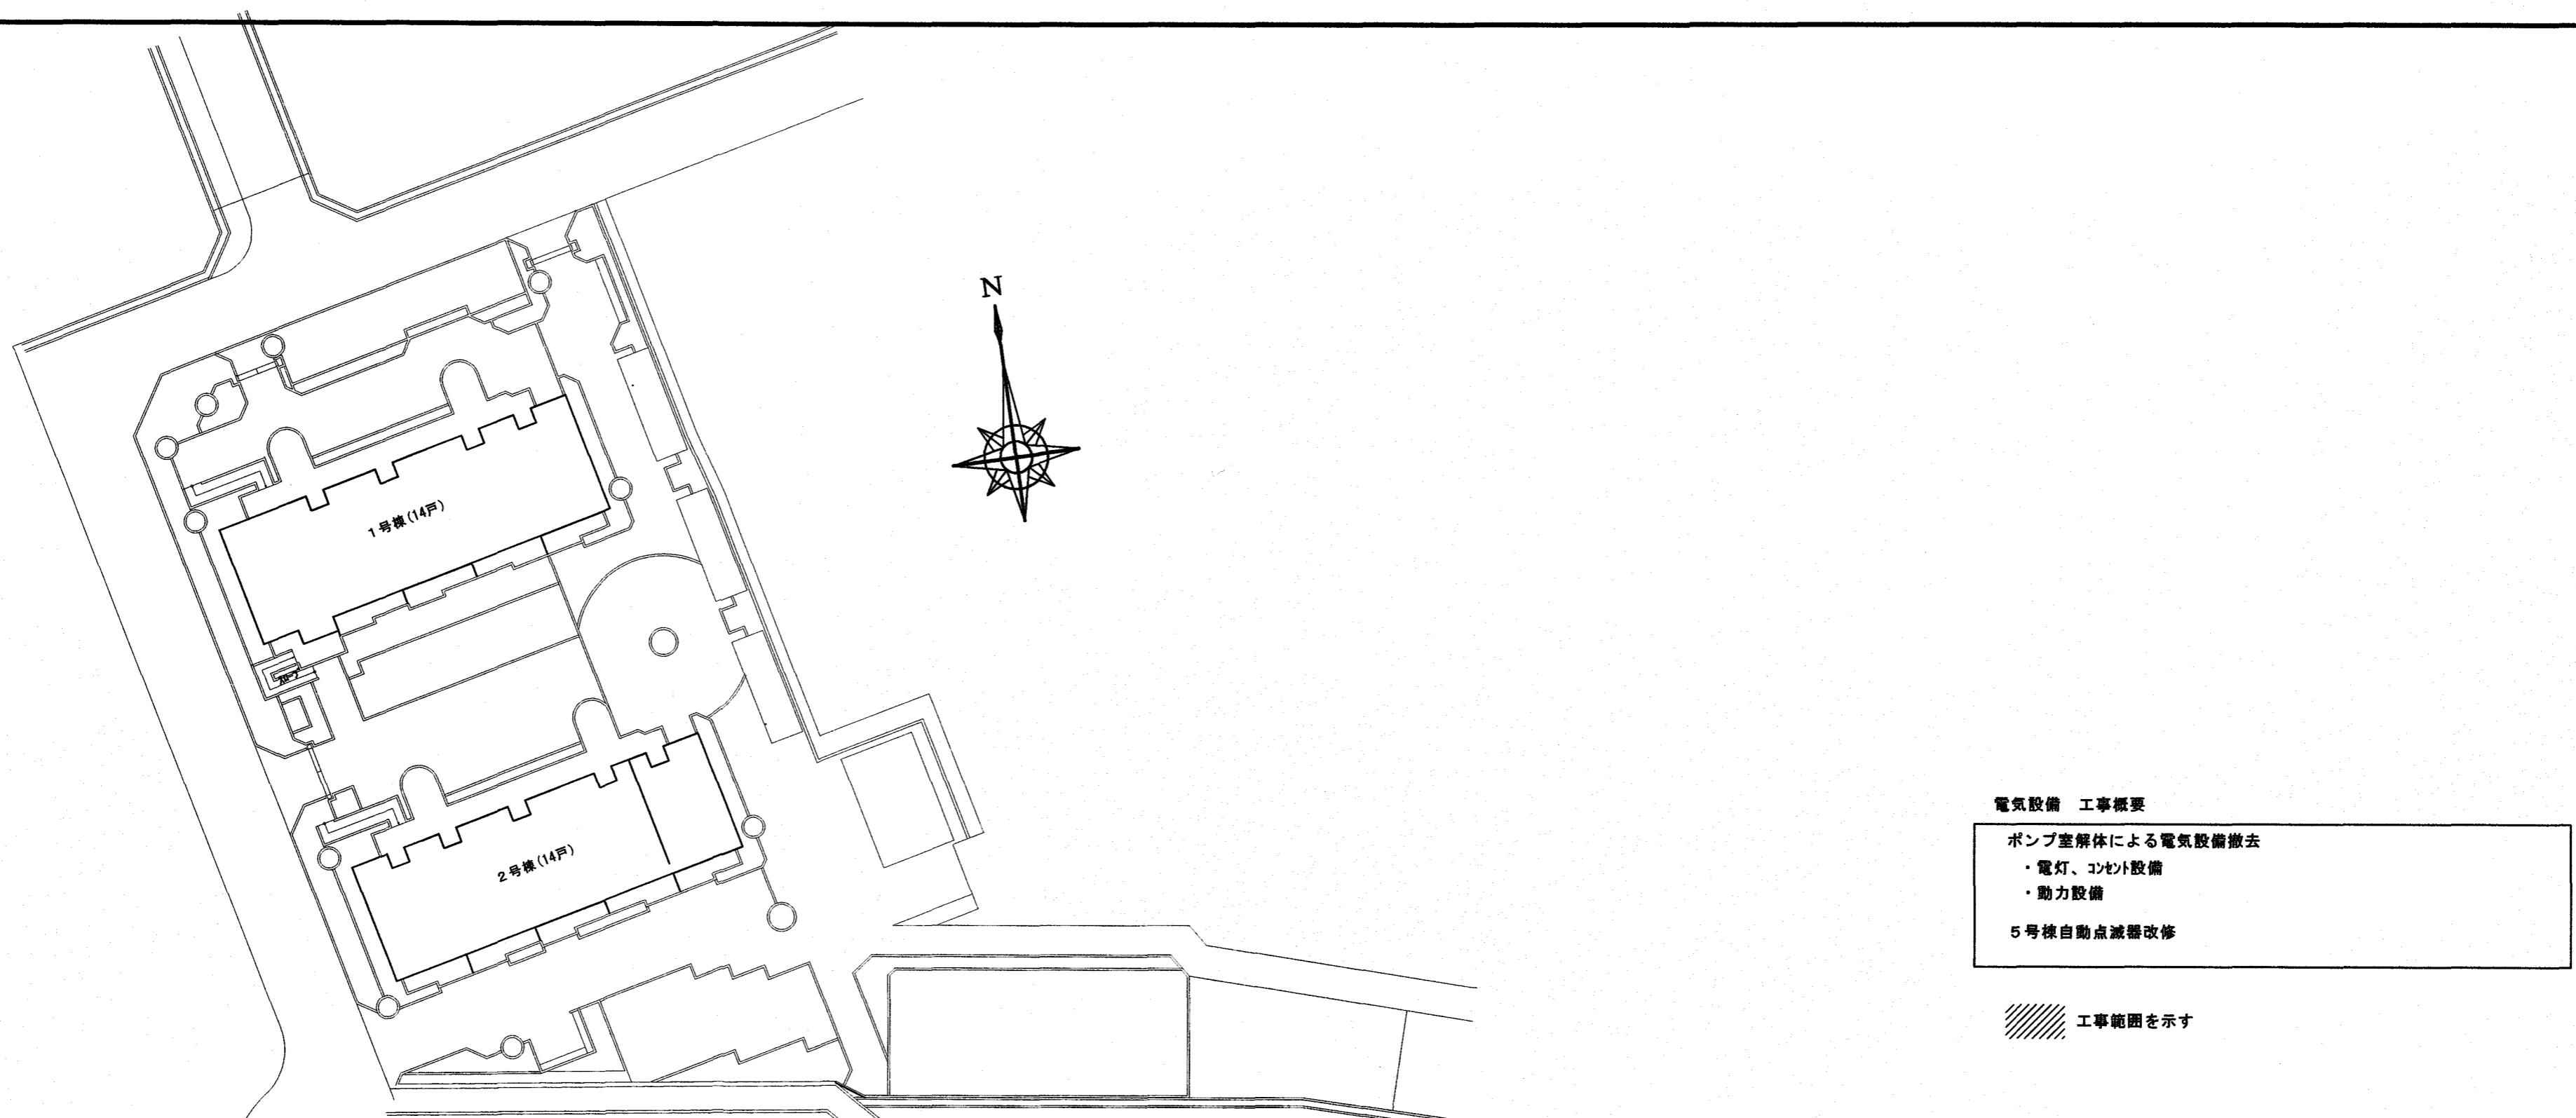

訂正	月 日				
.	.				
.	.				
.	.				


高知市都市建設部公共建築課



株式会社 排水環境研究所  
高知市南久万204番地8 TEL 875-5812  
FAX 826-7136

設計年月日 2024.08.	承認	工事名称 曙町市営住宅5号棟水道直結給水化工事	縮尺 1:400
設計 角田 恵彦	検査 高橋 宏明	図面名称 配置図・工事概要	


図面番号  
E-02

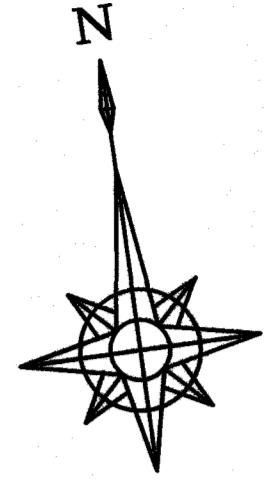

凡例 幹線・弱電設備

(X)	防雨入線かべ
(○)	回転灯(回転灯のみ、アザ-無し AC200V 壁取付金物含む)
(□)	P.B ブルボンス 150口×150 SUS製 かぶせ蓋
(—)	引留金物 300L 溶融亜鉛メッキ
(■)	X-1 警報盤
(□)	ハドホル
(○)	構内柱
(●)	四国電力 電力柱
(■)	S-4 引込開閉器盤
(■)	W-1 引込計器盤
(■)	P-1 動力制御盤
(■)	汚水ポンプ制御盤


図中、明記のない配線は下記とする		
SC(22)	CVV2-5C	HIVE22インペイ
CV3.5-3C	CV3.5-3C	HIVE22インペイ
CV14-3C(36)	CV14-3C	HIVE36露出
3φ CV22-3C(42)	3φ CV22-3C	HIVE42インペイ
1φ CV5.5-2C(22)	1φ CV5.5-2C	HIVE22インペイ
#	IV2.0×2	HIVE22インペイ
(A)	CVV2-5C メッセンジャーワイヤー-8sq	架空配線
	地中配線を示す	

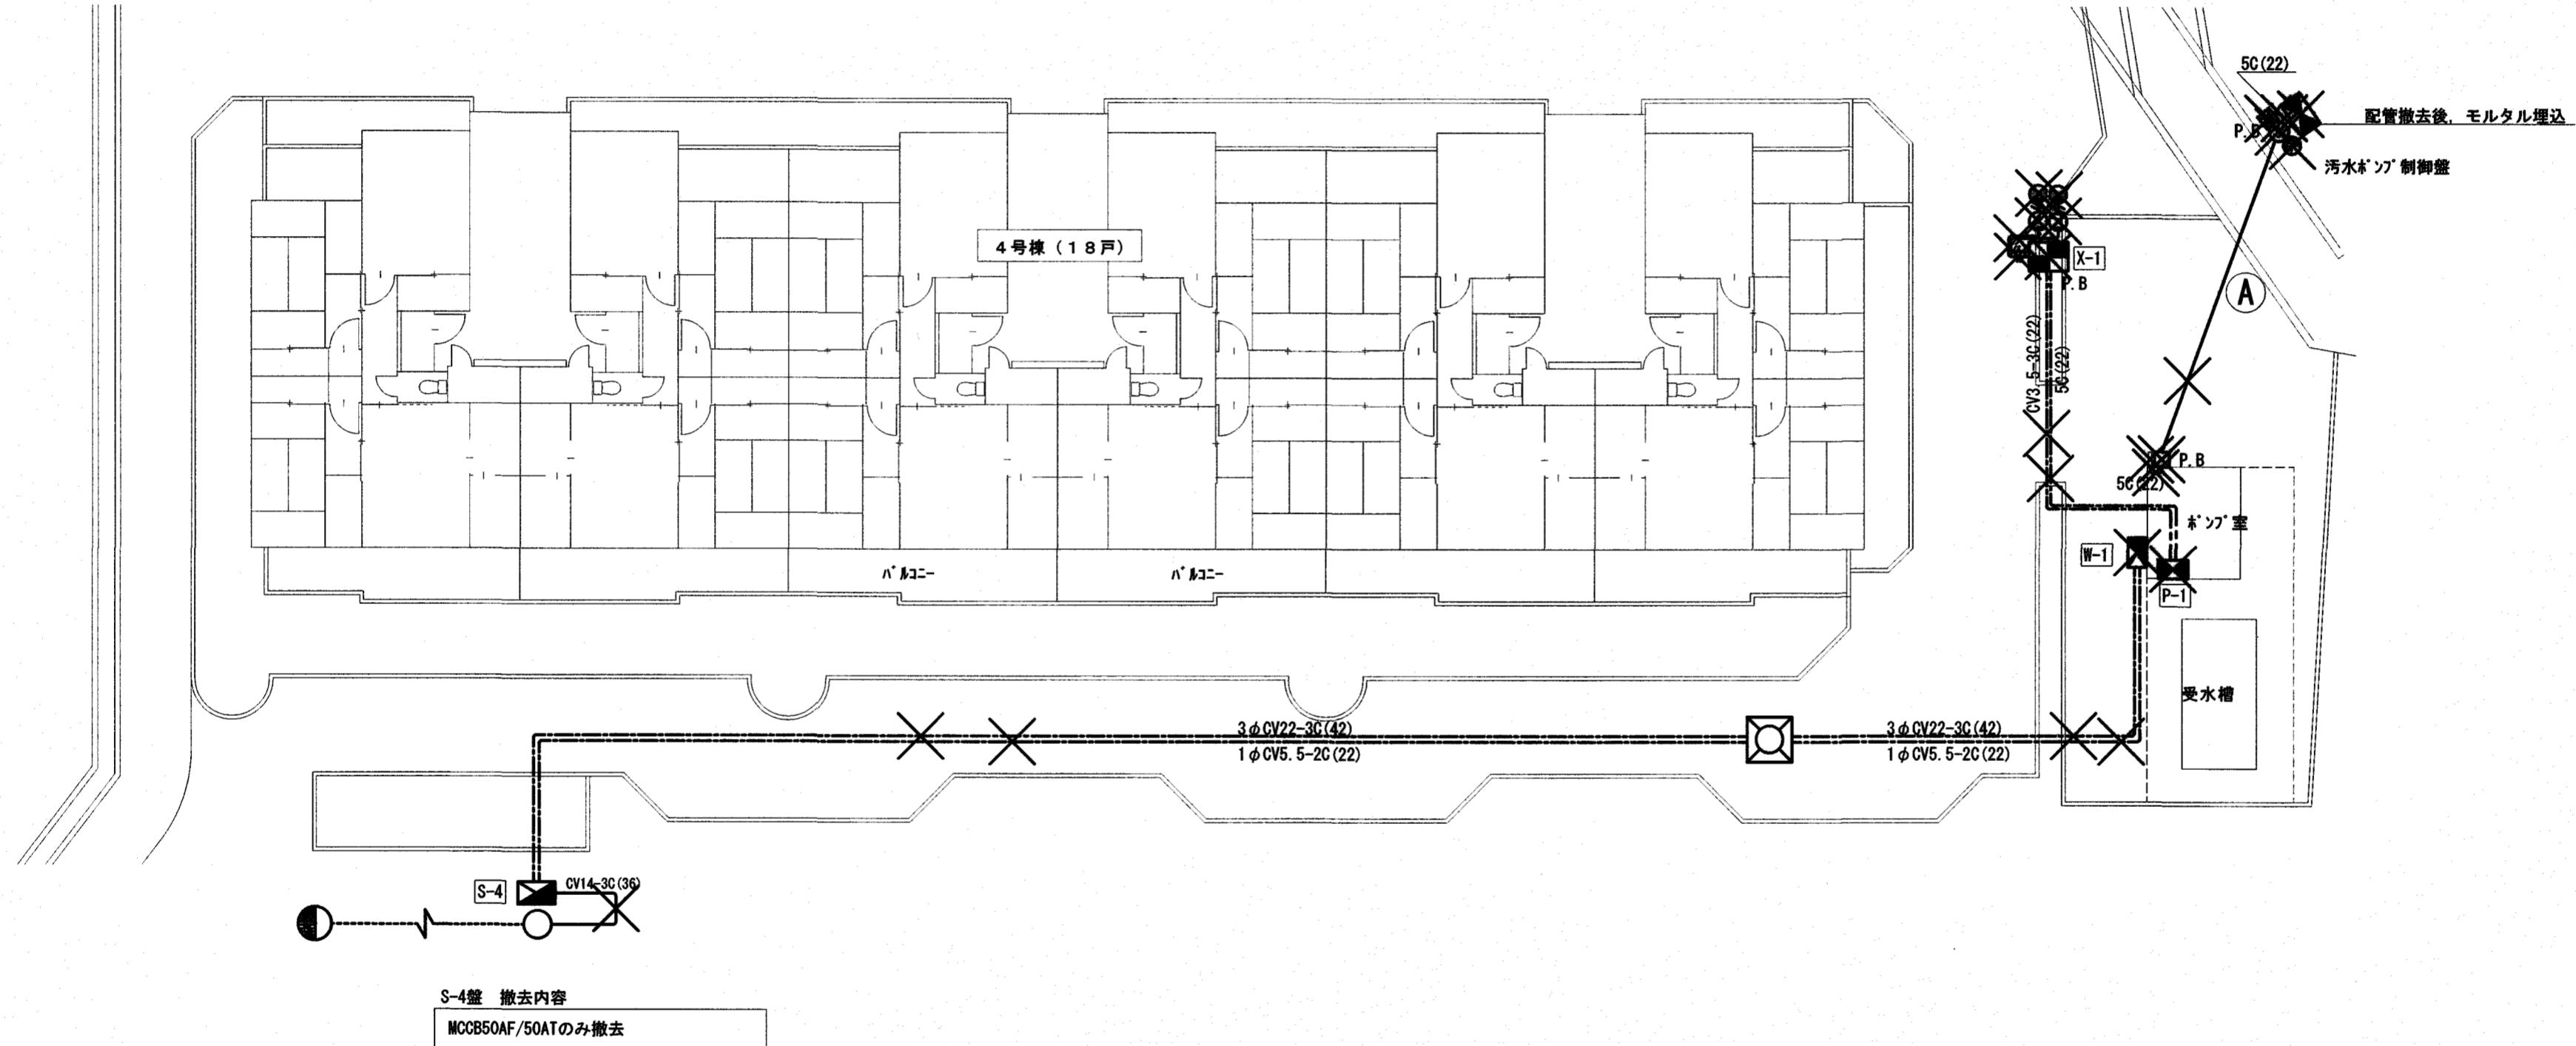

【幹線・弱電設備】4号棟 屋外平面図(現況・撤去図) S=1/150

図中、×印は撤去を示す

訂正	月・日	高知市都市建設部公共建築課	係 水閥	係長 戸田	課長補佐 木村	課長 松本	株式会社 排水環境研究所 高知市南久万204番地8 TEL 875-5812 FAX 826-7136	設計年月日 2024.8.	承認 検査 角田憲彦	工事名称 高町市営住宅5号棟水道直結給水化工事 面名称 高橋宏明	図面番号 E-03 縮尺 1:150
								設計 角田憲彦			

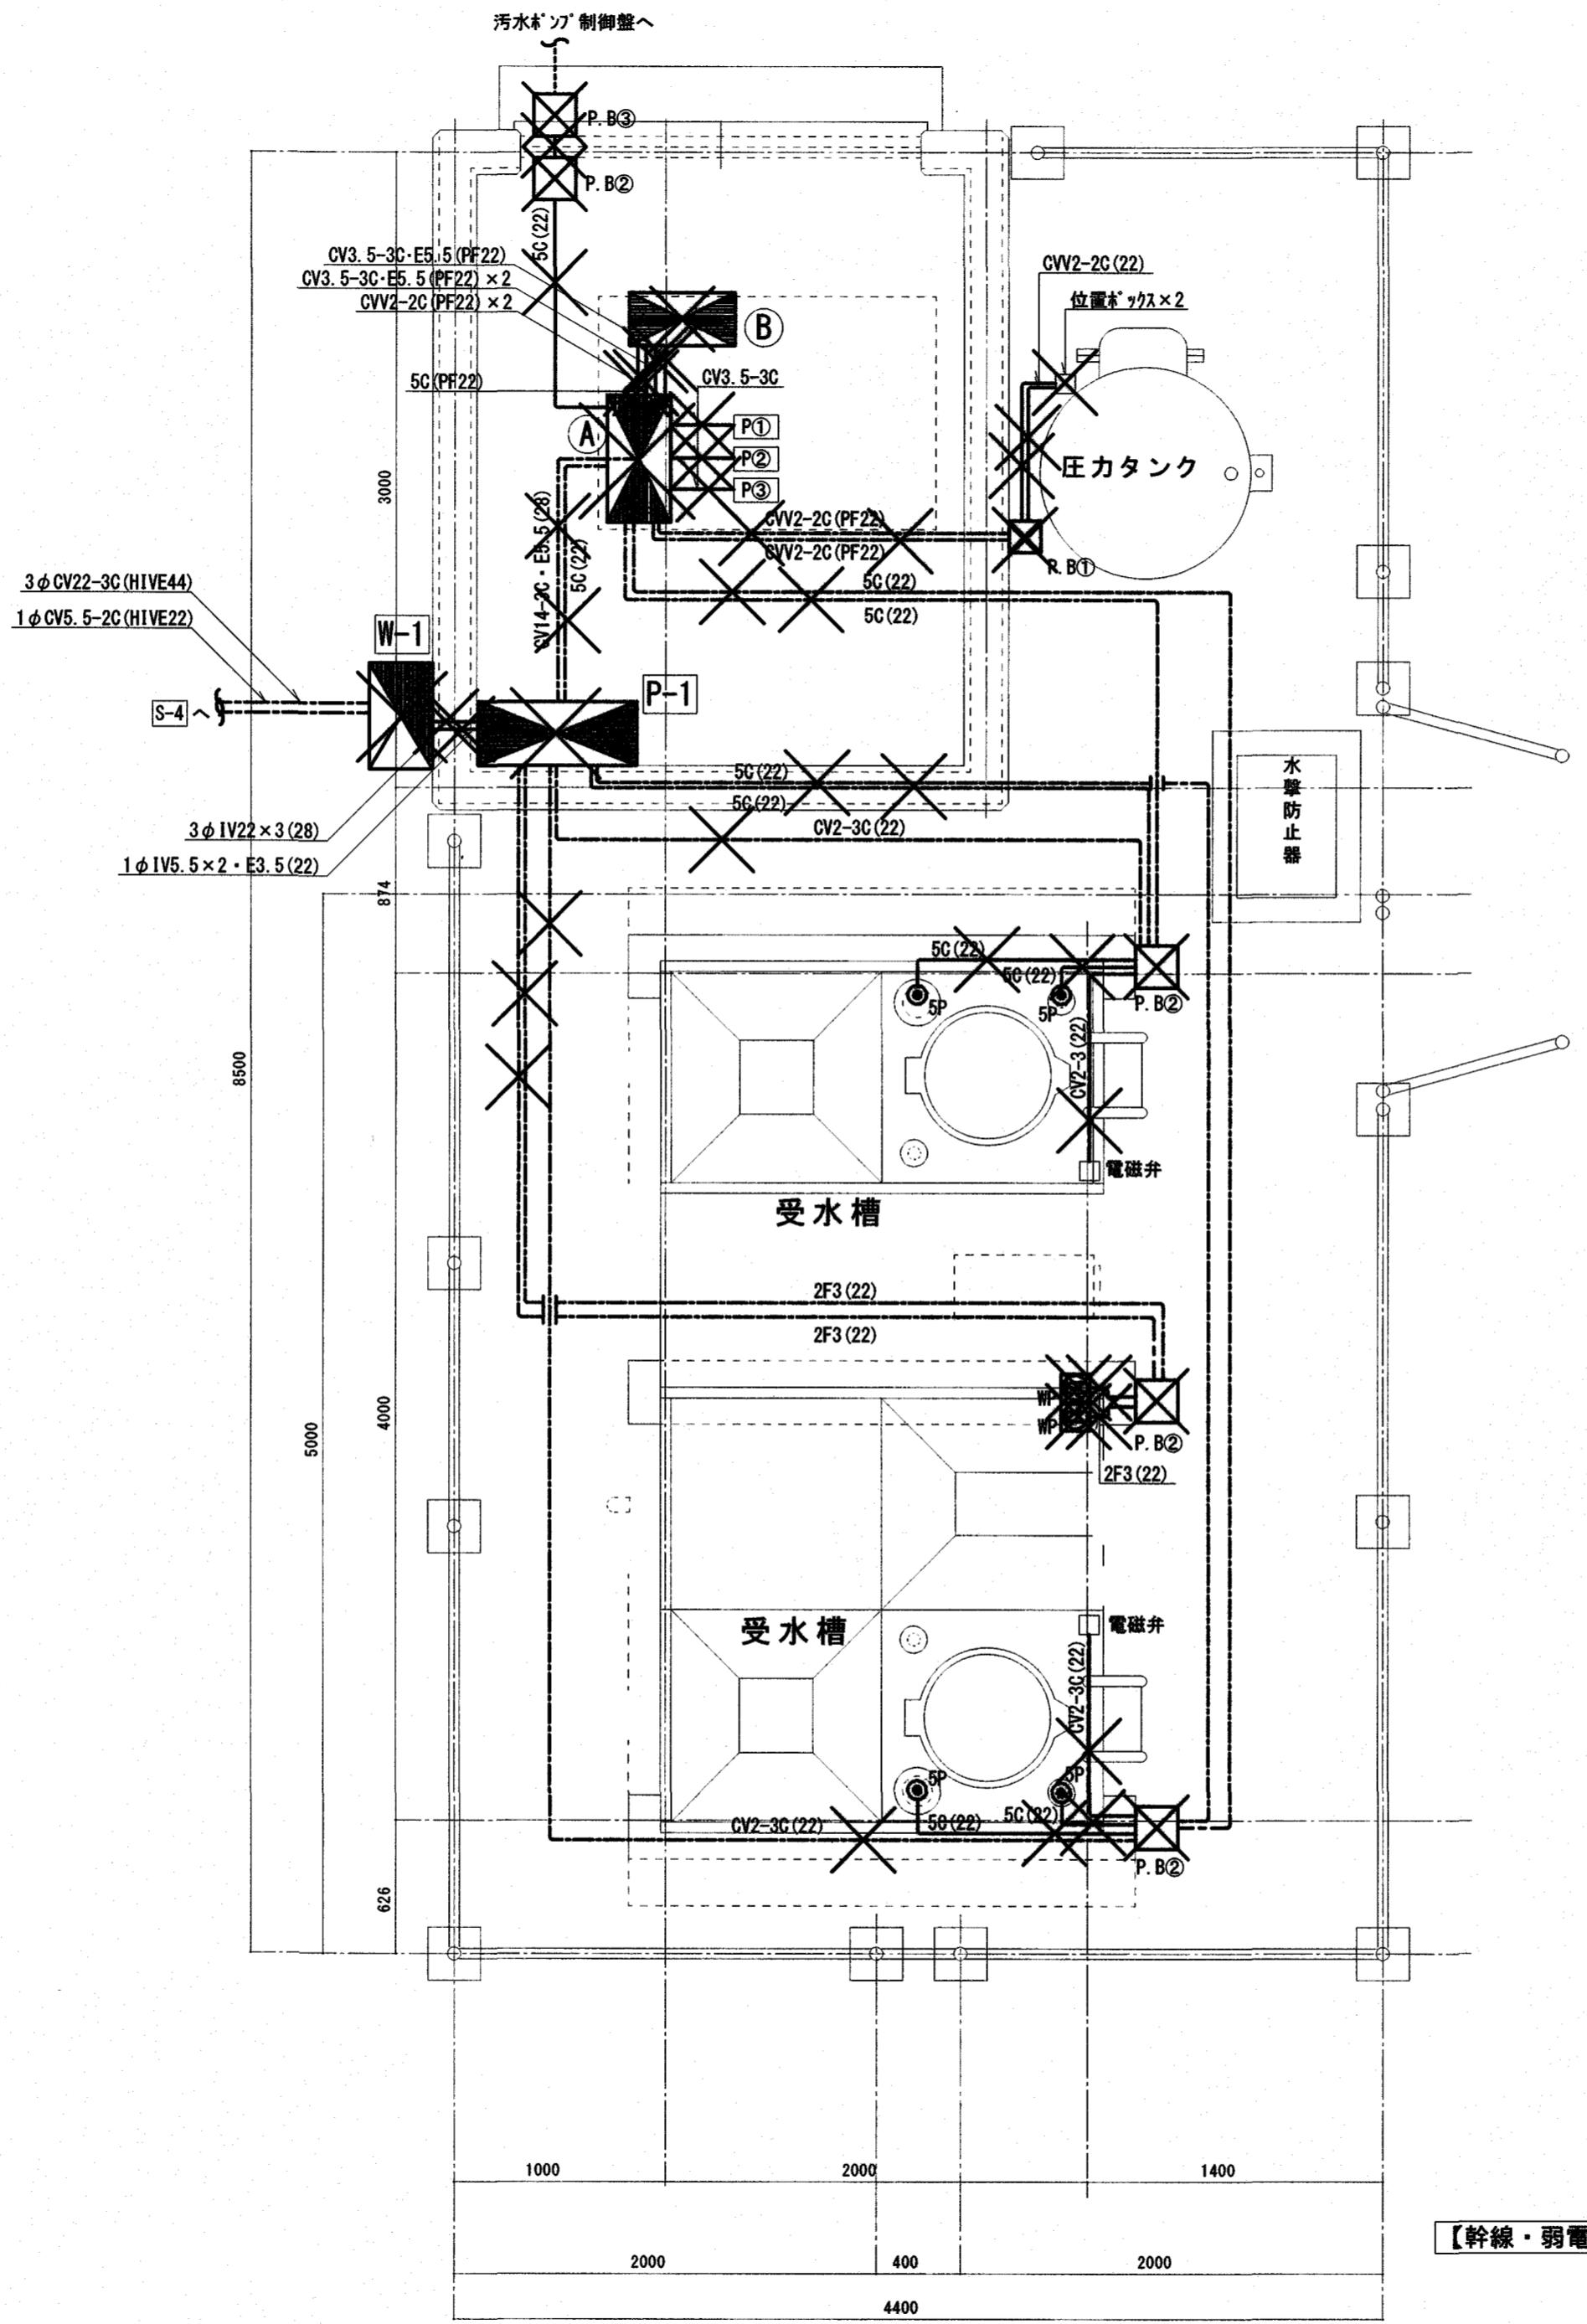

凡例 幹線・弱電設備

WP	防水コンセント 2P15A×2 EET付 VE露出ボックス付
□ P.B①	ボルト・ワス 150口×100 VE 防水かぶせ蓋
□ P.B②	ボルト・ワス 200口×150 VE 防水かぶせ蓋
□ P.B③	ボルト・ワス 150口×150 VE 防水かぶせ蓋
◎SP	電極5P
P①	ポンプ1
P②	ポンプ2
P③	ポンプ3
■F-1	引込計器盤
■P-1	動力制御盤
■①	ポンプ制御盤A
■②	ポンプ制御盤B

図中、明記のない配線は下記による


5C(22)	CVV2-5C	HIVE22露出
2F3(22)	WF2.0-3C	HIVE22露出
CV2-3C(22)	CV2-3C	HIVE22インペイ
CV14-3C-E5.5(28)	CV14-3C E5.5	HIVE28インペイ
CVV2-2C(22)	CVV2-2C	HIVE22インペイ
3φ CV8-3C(42)	3φ CV8-3C	HIVE42インペイ
3φ IV22×3(28)	3φ IV22×3	HIVE28インペイ
1φ IV5.5×2-E5.5(22)	1φ IV5.5×2-E5.5	HIVE22インペイ
		地中埋設を示す

【幹線・弱電設備】ポンプ室・受水槽廻り(現況・撤去図) S=1/30

図中、×印は撤去を示す

訂正	月 日
..	..
..	..
..	..

高知市都市建設部公共建築課

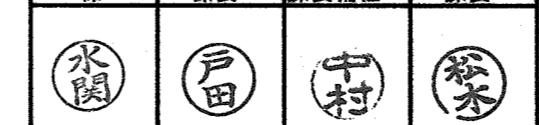


株式会社  
掛水環境研究所  
高知市南久万204番地8 TEL 875-5812  
FAX 826-7136

設計年月日  
2024.8  
設計  
角田憲彦

承認  
...  
検査  
高橋宏明

工事名称  
高知市営住宅5号棟水道直結給水化工事  
図面名稱  
【幹線・弱電設備】ポンプ室・受水槽廻り(現況・撤去図)  
縮尺  
1/30

図面番号  
E-04

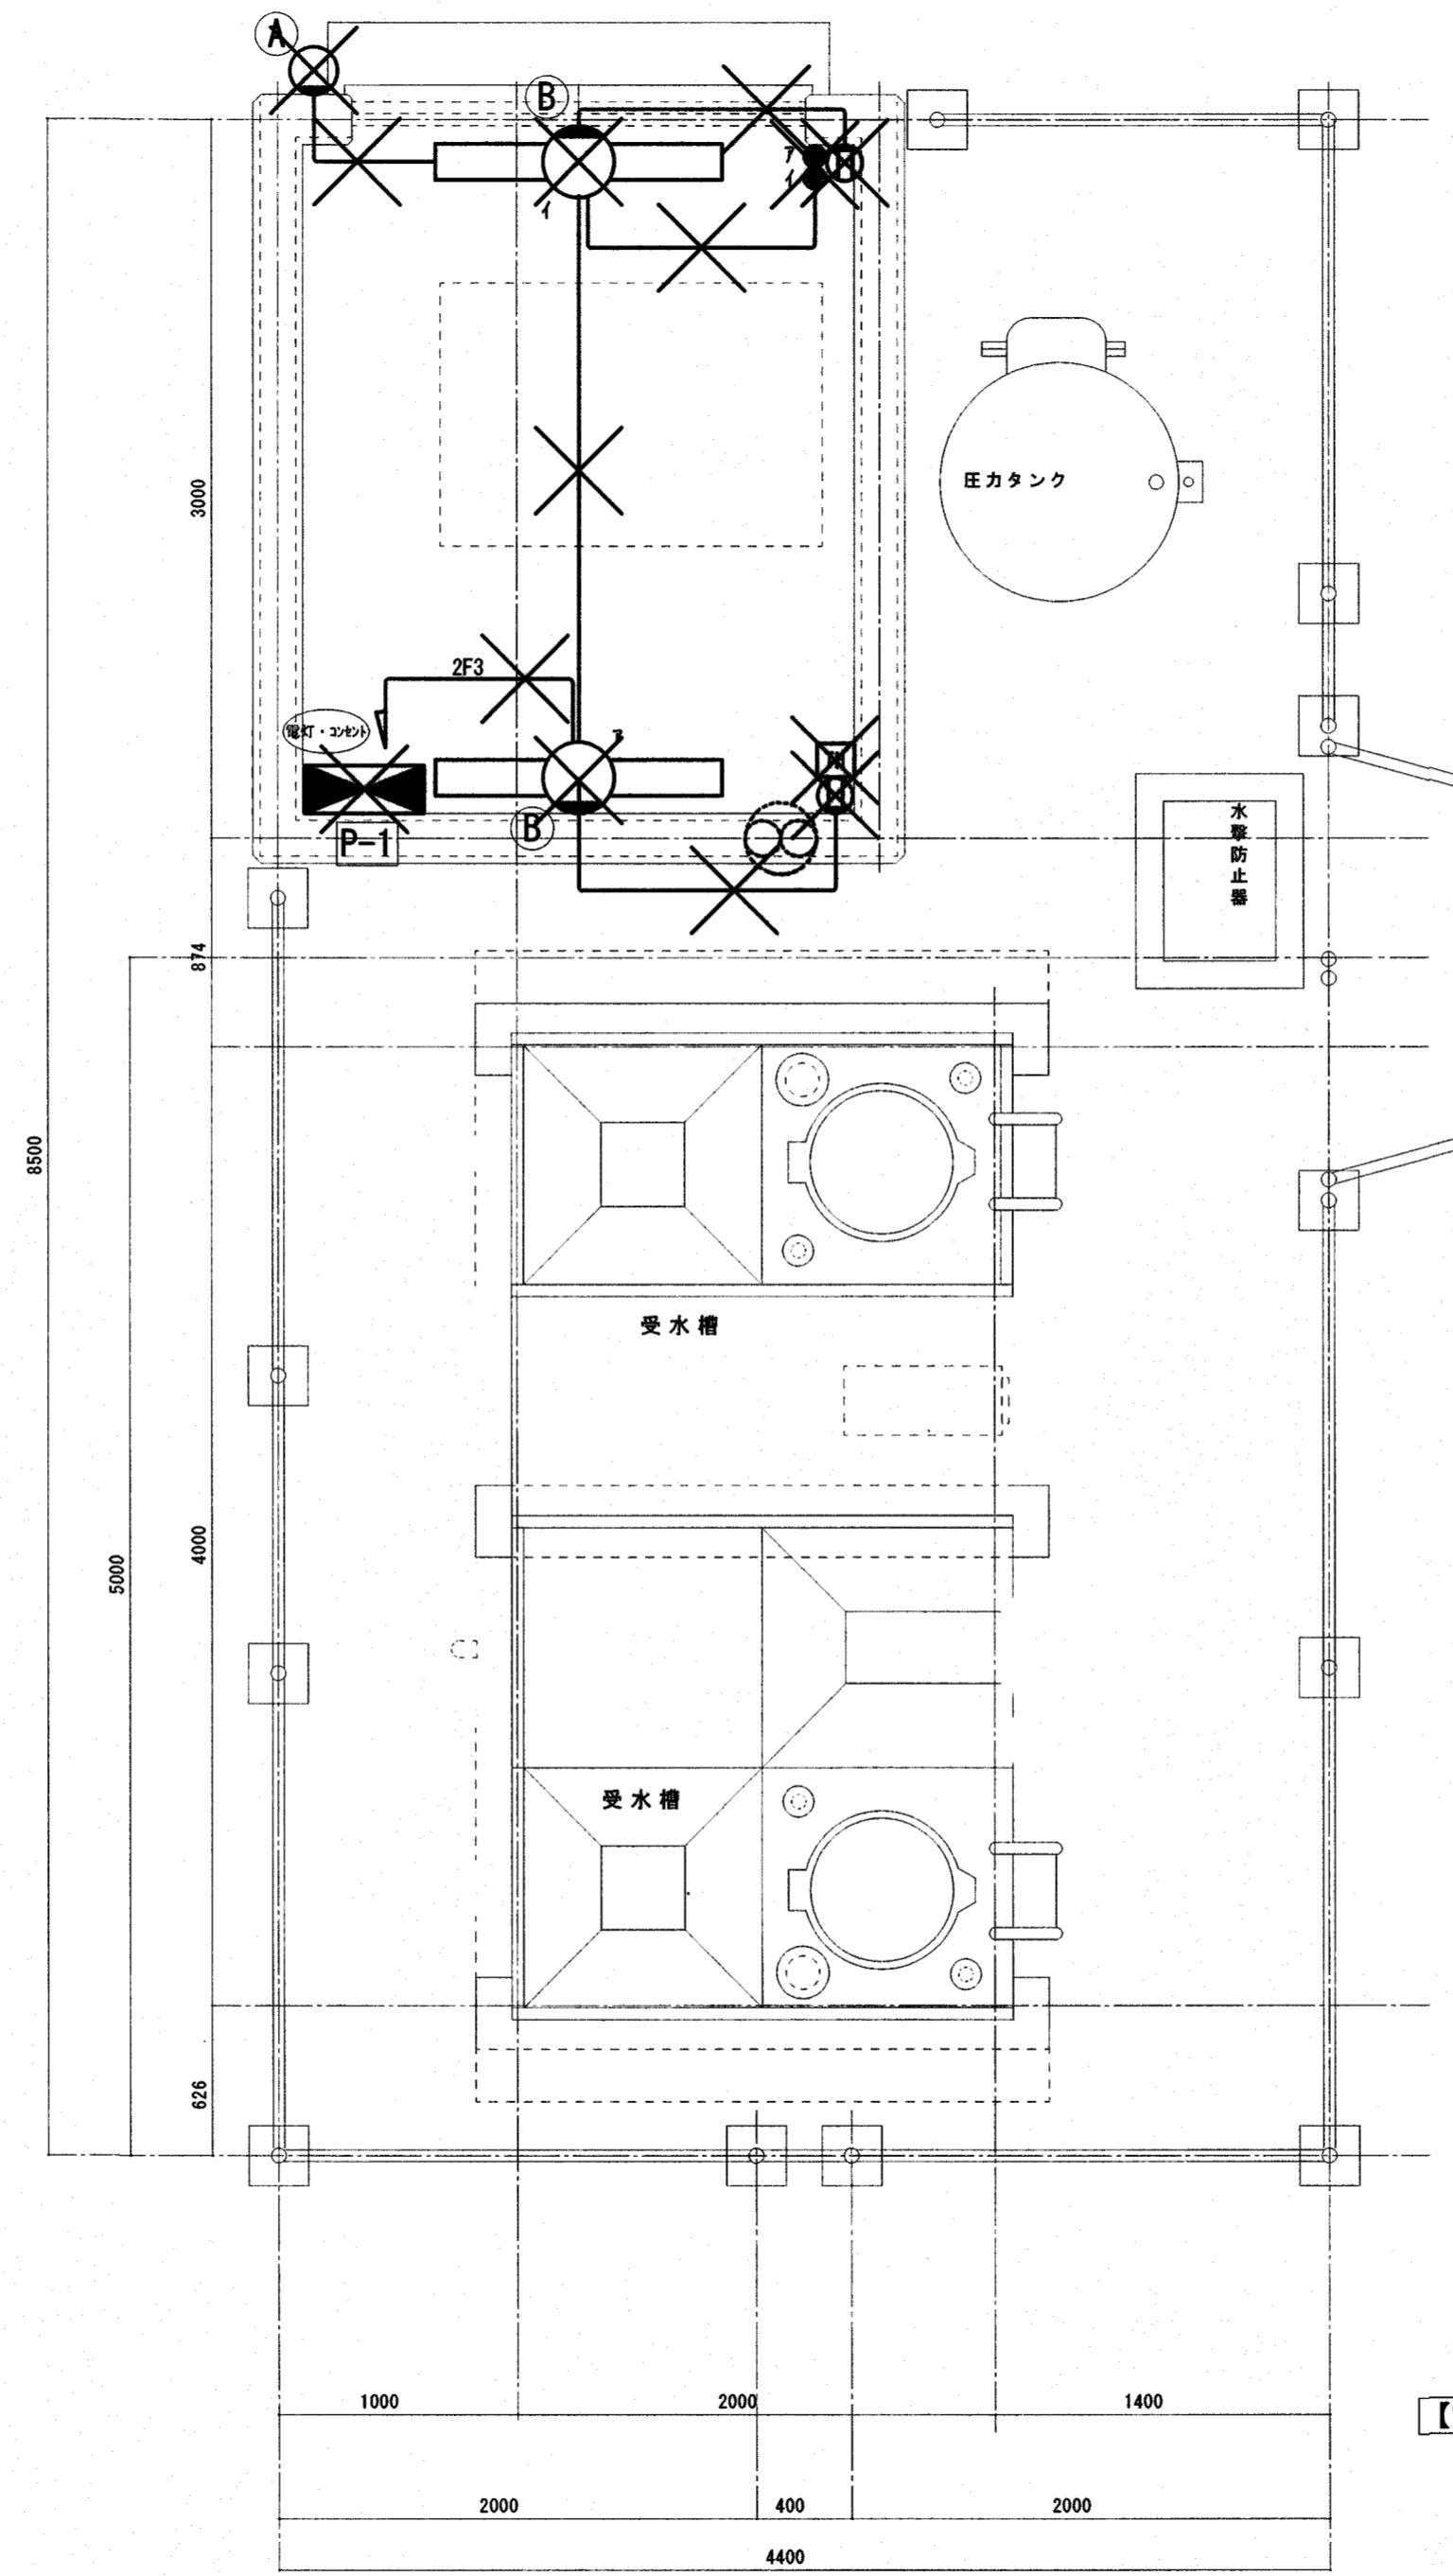

凡例 電灯・コンセント設備

●	埋込スイッチ IP15A×2 新金プレート
○	埋込コンセント 2P15A×2 新金プレート
TH	換気扇用温度スイッチ
◎	換気扇(機械設備工事)

図中、明記のない配線は下記による

VVF1.6-3C	PF16インペイ
2F3	VVF2.0-3C

既存照明器具リスト

Ⓐ	FL20W×1 ブラケット 防水
Ⓑ	FLR40×1 壁付 防水

【電灯・コンセント設備】受水槽ボンブ室廻り配置図(現況・撤去図) S=1/30

図中、×印は撤去を示す

訂正	月、日				
.	.				
.	.				
.	.				

高知市都市建設部公共建築課




株式会社 排水環境研究所  
高知市南久万204番地8 TEL 875-5812  
FAX 826-7136

設計年月日  
2024.8.  
設計  
角田 慶彦

承認  
検査  
高橋 宏明

工事名称  
高知市営住宅5号棟水道直結給水化工事  
図面名称【電灯・コンセント設備】  
受水槽ボンブ室廻り配置図(現況・撤去図)  
縮尺  
1/30


図面番号  
E-05

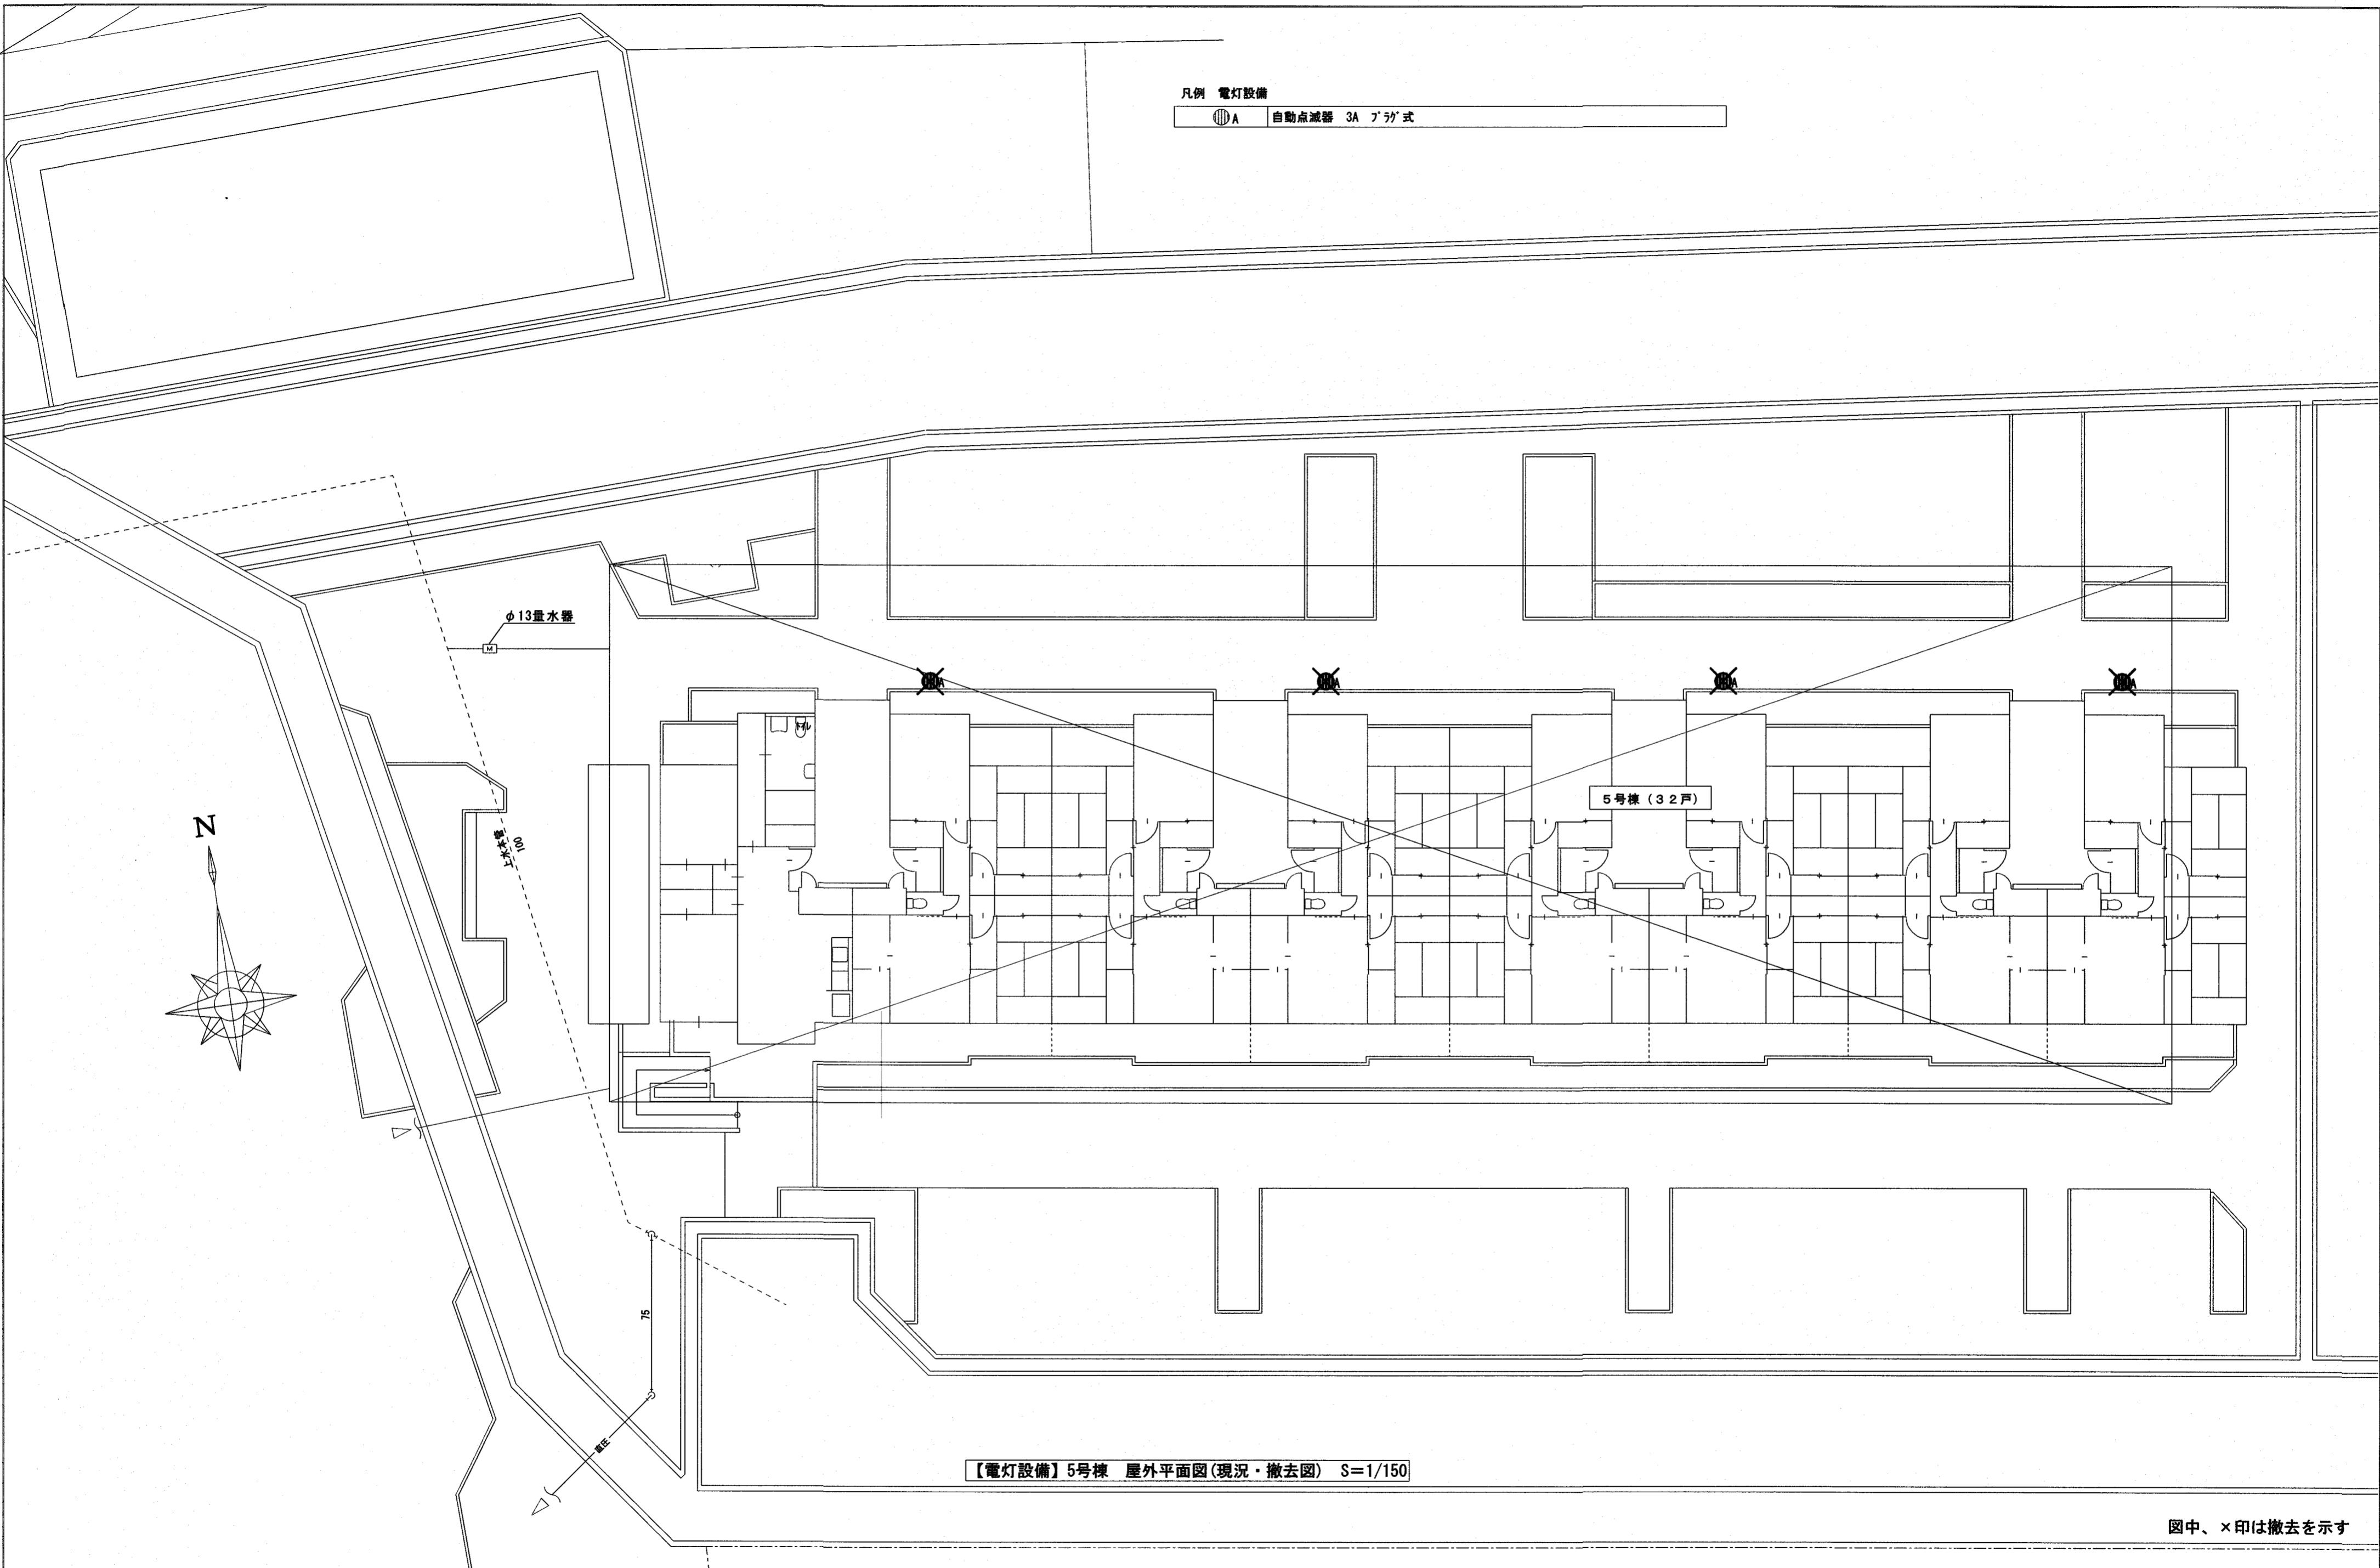

【電灯設備】5号棟 屋外平面図(現況・撤去図) S=1/150

図中、×印は撤去を示す

訂正	月 日	高知市都市建設部公共建築課	係	係長	課長補佐	課長	株式会社掛水環境研究所 高知市南久万204番地8 TEL 875-5812 FAX 826-7136	設計年月日	承認	工事名称	図面番号 E-06
	.							2024.8	.	曙町市営住宅5号棟水道直結給水化工事	
	.		設計	検査	図面名称	角田憲彦		高橋宏明	【電灯設備】5号棟 屋外平面図(現況・撤去図)		
	.		.	.	.	.		.	1:150		

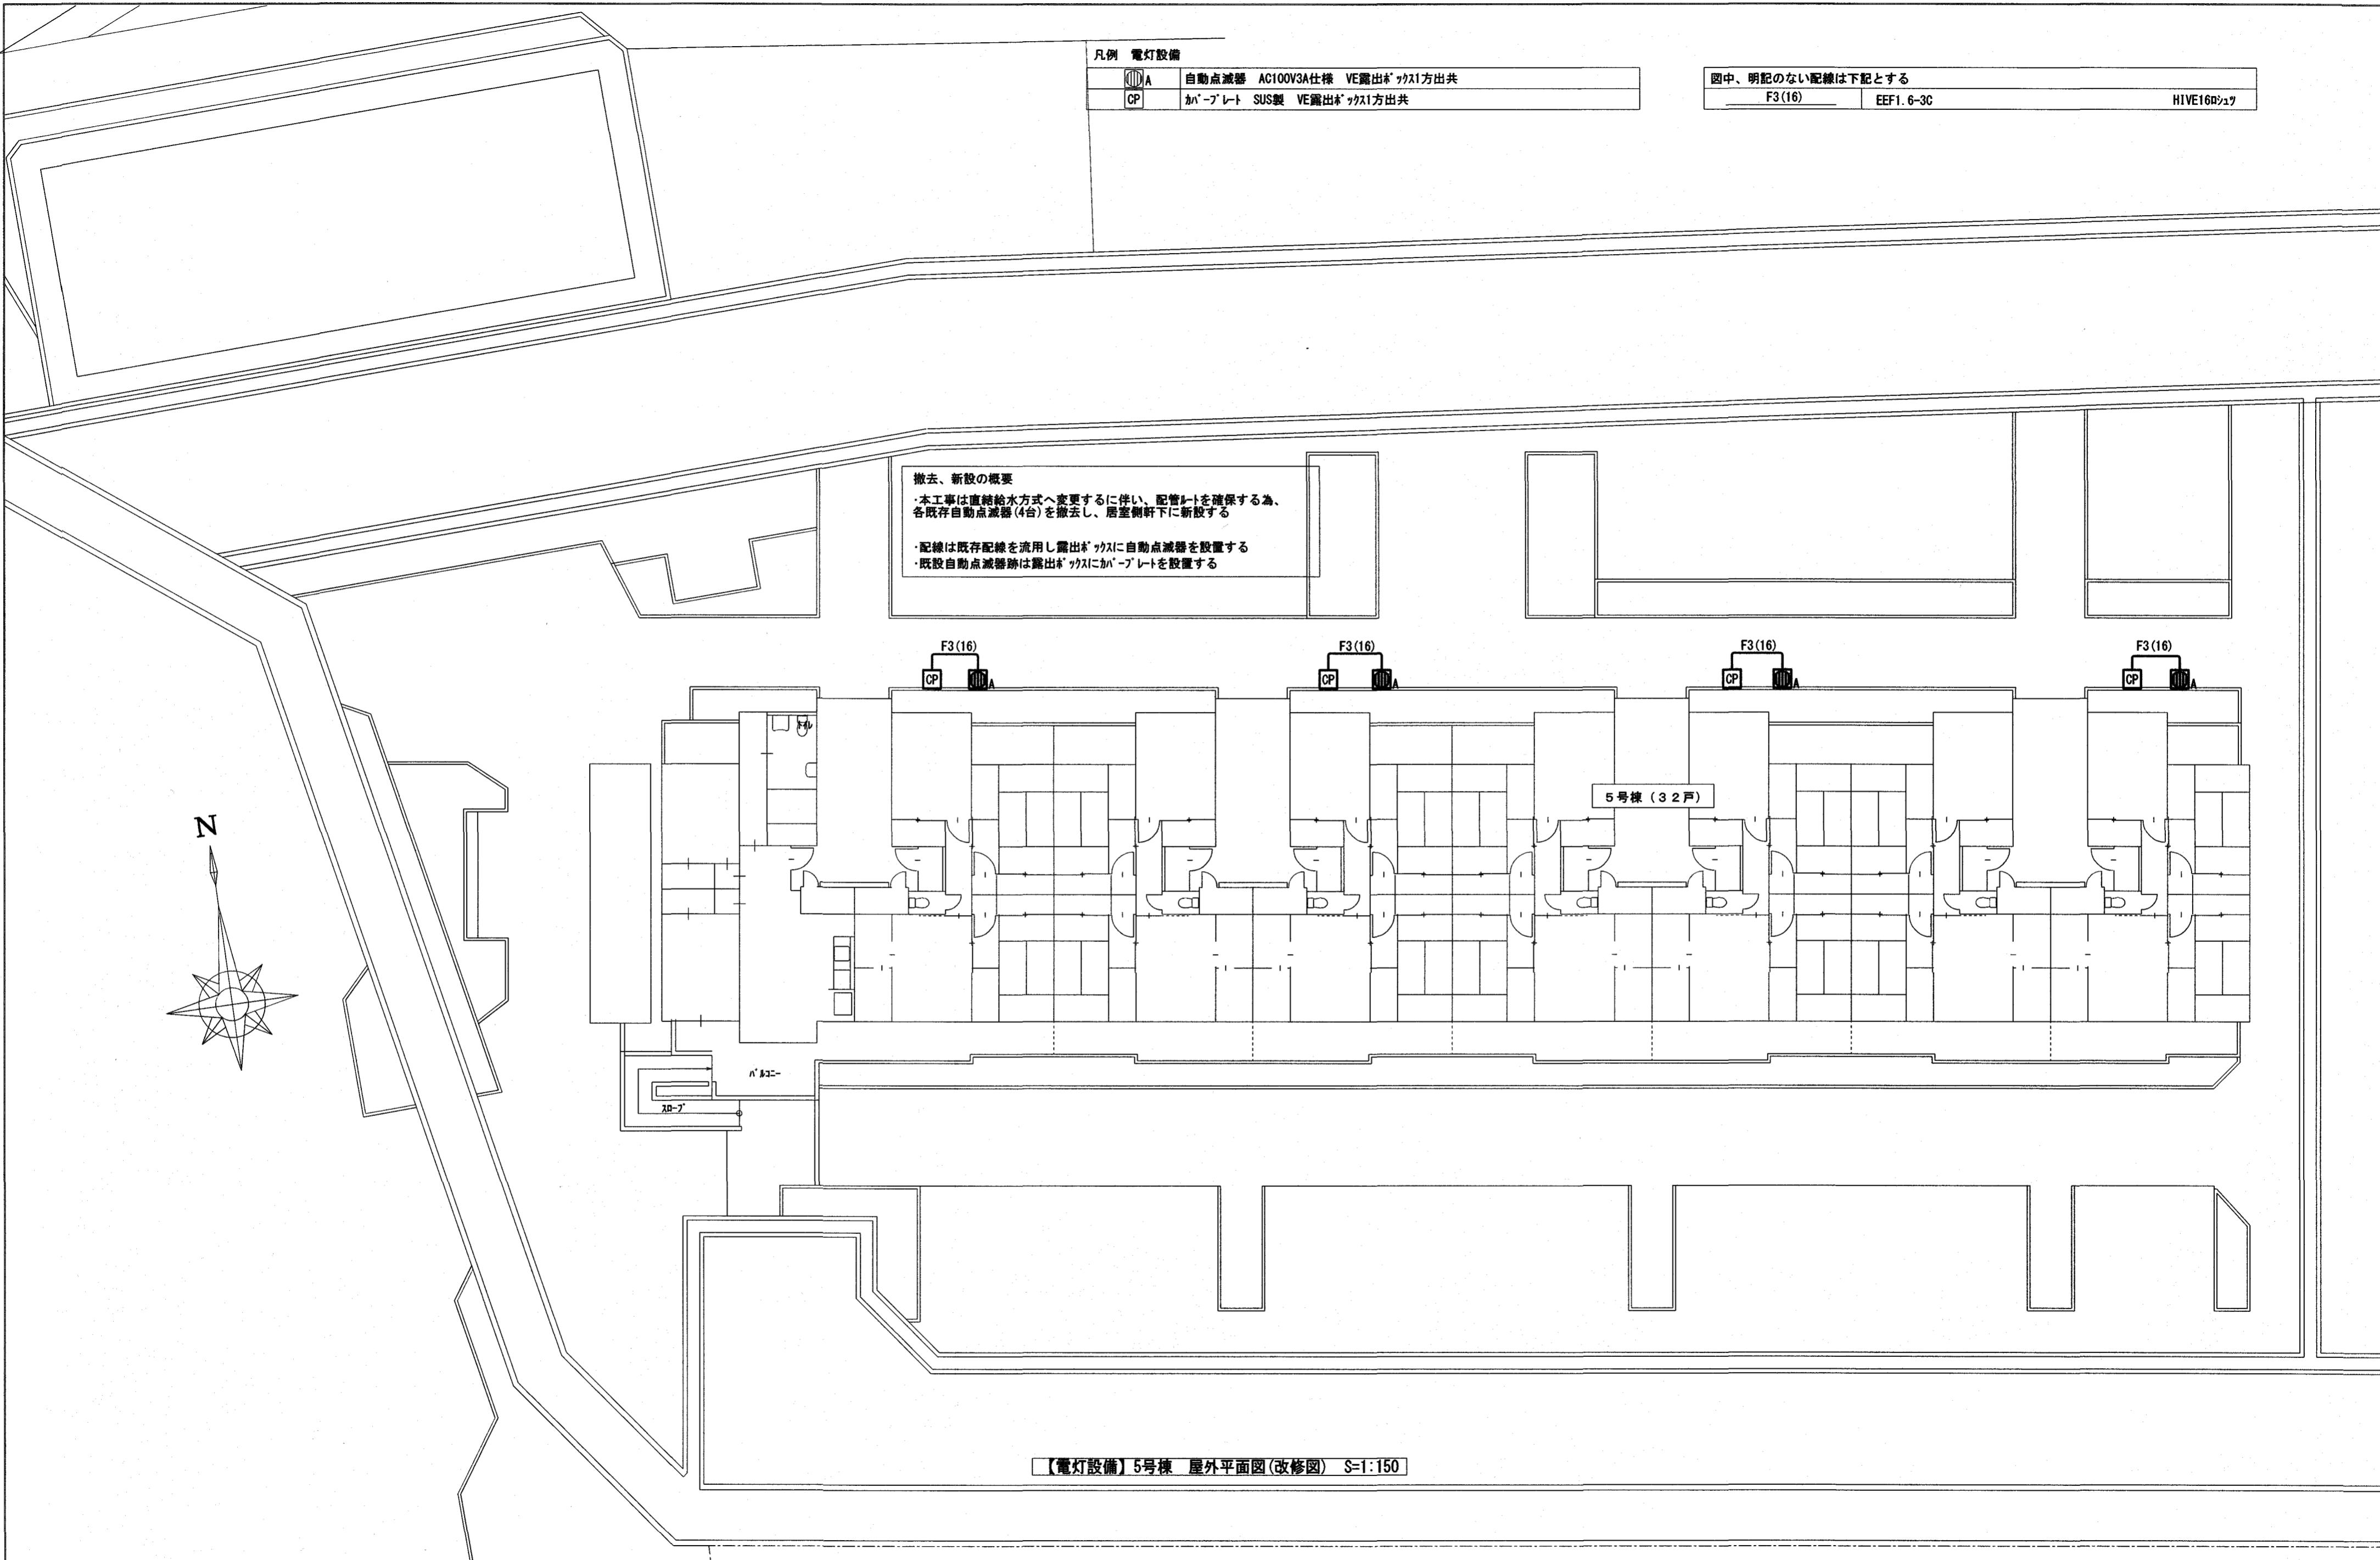

訂正	月 日		係	係長	課長補佐	課長	株式会社掛水環境研究所	設計年月日 2024.8.	承認	工事名称 曙町市営住宅5号棟水道直結給水化工事	図面番号 E-07
			高知市都市建設部公共建築課	(水関)	(戸田)	(木村)	(松本)			図面名称 【電灯設備】5号棟屋外平面図(改修図)	縮尺 1:150