

東部球場トイレ洋式化機械設備工事

図面目次

図面番号	図面名称	縮尺
M-01	特記仕様書(1)	NOSCALE
M-02	特記仕様書(2)	NOSCALE
M-03	付近見取り図、全体配置図	1:2000
M-04	全体平面図	1:200
M-05	1階平面詳細図(1)	1:75
M-06	1階平面詳細図(2)	1:75
M-07	1階平面詳細図(3)	1:75

東部球場トイレ洋式化機械設備工事 特記仕様書							項目	特記事項		項目	特記事項																		
I 工事概要 1. 工事場所 高知市介良丙1000番地1 2. 建物概要 <table border="1"><tr><td>建物名称</td><td>構造</td><td>階数</td><td>建築基準法に基づく延べ面積</td><td>消防法施行令別表第一</td><td>都市計画法に基づく用途地域</td><td>備考</td></tr><tr><td>東部球場</td><td>RC</td><td>2階</td><td>895m²</td><td></td><td></td><td></td></tr></table>	建物名称	構造	階数	建築基準法に基づく延べ面積	消防法施行令別表第一	都市計画法に基づく用途地域	備考	東部球場	RC	2階	895m ²						配置人員の資格 ・ 1名以上／1班は交通誘導警備業務に係る検定合格者（1級又は2級）を配置する工事。 ※ 交通誘導に關し、1名以上／1班は専門的な知識及び技能を有する警備員等を配置する工事。 <table border="1"><tr><td>資格</td><td>資格要件</td><td>配備人数</td></tr><tr><td>1. 2級交通誘導警備検定合格者（交通誘導警備員A）</td><td>交通誘導警備に関して、公安委員会が学科及び実施試験を行い、専門的な知識・技能を有すると認めたもの 警備業法における指定講習を受講したもの</td><td>人</td></tr><tr><td>交通誘導に關し、専門的な知識及び技能を有する警備員等（交通誘導警備員B）</td><td>警備業法における基本的基礎教育及び業務別教育（警備業法 第2条第1項 第2号の警備業務）を現に受けているもので、交通誘導に関する警備業務に從事した期間（実務経験年数）が1年以上であるもの</td><td>人</td></tr></table>	資格	資格要件	配備人数	1. 2級交通誘導警備検定合格者（交通誘導警備員A）	交通誘導警備に関して、公安委員会が学科及び実施試験を行い、専門的な知識・技能を有すると認めたもの 警備業法における指定講習を受講したもの	人	交通誘導に關し、専門的な知識及び技能を有する警備員等（交通誘導警備員B）	警備業法における基本的基礎教育及び業務別教育（警備業法 第2条第1項 第2号の警備業務）を現に受けているもので、交通誘導に関する警備業務に從事した期間（実務経験年数）が1年以上であるもの	人		23 特別な材料の工法 24 技能士の適用 25 完成時の提出物	公共建築工事標準仕様書及び公共建築改修工事標準仕様書に記載されていない特別な材料の工法は、監督職員の承諾を受けて当該材料製造所の指定する工法による。 本工事に該当する工事種目に応じて、下記項目の技能士を適用し、資格を証明する資料を監督職員に提出する。 a) 配管施工（配管工事） b) 熱絶縁施工（保温工事） c) 建築板金施工（ダクト製作及び取付） d) 冷凍空気調和機器施工 （1.5.2） [1.6.2] （1.7.1） [1.8.2]
建物名称	構造	階数	建築基準法に基づく延べ面積	消防法施行令別表第一	都市計画法に基づく用途地域	備考																							
東部球場	RC	2階	895m ²																										
資格	資格要件	配備人数																											
1. 2級交通誘導警備検定合格者（交通誘導警備員A）	交通誘導警備に関して、公安委員会が学科及び実施試験を行い、専門的な知識・技能を有すると認めたもの 警備業法における指定講習を受講したもの	人																											
交通誘導に關し、専門的な知識及び技能を有する警備員等（交通誘導警備員B）	警備業法における基本的基礎教育及び業務別教育（警備業法 第2条第1項 第2号の警備業務）を現に受けているもので、交通誘導に関する警備業務に從事した期間（実務経験年数）が1年以上であるもの	人																											
3. 工事種目 東部球場 衛生器具設備 一式 給水設備 一式 撒去工事 一式 発生材処理 一式																													
4. 関連工事等 建築工事 電気設備工事 衛生設備工事 空調設備工事 横裁工事 外構工事 解体工事																													
5. 概成工期 ・ 完成期限の（　）日前（令和 年 月 日）																													
6. 部分使用（工事請負契約書第34条第1項） ・ 令和7年10月31日までに部分使用検査等を行い、全てのトイレを使用せること。																													
II 設備工事仕様 1. 特記仕様 1) 項目は、番号に○印の付いたものを適用する。 2) 特記事項は、○印の付かない場合は、※印の付いたものを適用する。○印と※印の付いた場合は、共に適用する。 3) 特記事項に記載の（　）内表示番号は、「公共建築工事標準仕様書」の当該項目、当該図又は当該表を示す。 4) 特記事項に記載の〔　〕内表示番号は、「公共建築改修工事標準仕様書」の当該項目、当該図又は当該表を示す。 5) 特記事項に記載の〈　〉内表示番号は、「建築物解体工事共通仕様書」の当該項目、当該図又は当該表を示す。 2. 適用基準等 図面及び特記仕様に記載されていない事項は、すべて国土交通省大臣官房官房営繕部監修の以下による。 ※ 公共建築工事標準仕様書（機械設備工事編）令和4年版 ※ 公共建築工事標準仕様書（電気設備工事編）令和4年版 ※ 公共建築改修工事標準仕様書（機械設備工事編）令和4年版 ※ 公共建築改修工事標準仕様書（電気設備工事編）令和4年版 ※ 公共建築設備工事標準規格（機械設備工事編）令和4年版 ※ 公共建築設備工事標準規格（電気設備工事編）令和4年版 ※ 建築物解体工事共通仕様書 令和4年版 給水外線工事については、高知市水道局発行の「給水装置工事施工要領」による。 3. 「週休2日制モデル工事」の実施について ・ 施主者指定型 ○ 受注者希望型 本工事は、工事着手日から工事完成日までの間の土曜日及び日曜日を現場の休工日の基本とする 「週休2日制モデル工事」の対象工事である。実施にあたっては高知市「週休2日制モデル工事」実施要領（総務工事編）による。 (https://www.city.kochi.kochi.jp/soshiki/123/syukyuhutsuka.html) ・ 対象外（理由：　）																													
項目	特記事項																												
一般共通事項																													
1. 官公署その他への手続き 工事の着手・施工・完成に当たり、関係官公署の他の関係機関への必要な届出手続き等を遅滞なく行う。 手続き等の費用は受注者の負担とするが、以下の費用については発注者が負担する。 （1.1.3） [1.1.3]																													
2. 工事実績情報サービス（ORINS）への登録 （請負金額500万円以上） (受注・変更・完成時)	登録の手続きについては、（一財）日本建設情報総合センターの「建築実績情報のコリンズ・テクリス登録等に関する規約」による。 （1.1.4） [1.1.4]																												
3. 書類の書式等	工事の着手に当たり、監督職員会の下で設計図書等の照査及び施工監理資料作成の打合せを行い記録を整備する。 施工監理資料の内容及び水準は、監督職員が示す「施工監理資料一覧」による。 （1.1.5） [1.1.5]																												
4. 総合工程表	原則、工事の着手に先立ち、別契約関連工事の受注者と協議し、受注者及び別契約関連工事の受注者連名による総合工程表を監督職員に提出する。 （1.2.1） [1.2.1]																												
5. 総合図	工事の施工に先立ち別途契約関連工事の受注者と調整のうえ、総合図を作成し、監督職員の承諾を受ける。 （1.2.3） [1.2.3]																												
6. 施工図等の取扱い	施工図等の内、監督職員の承諾を要するものについては、施工監理資料作成の打合せ時に協議する。 施工図等の著作権に關わる当該建物に限る使用権は、発注者に移譲するものとする。 （1.2.3） [1.2.3]																												
7. 工事日誌	週ごとに工事の全般的な経過及び次回の工事予定を記載した日誌を監督職員に提出する。 また、半月ごとに出来高を当初計画と共に記入し、月末には実施工表を添付する。 電子印鑑の使用及び電子メールによる提出も可とする。																												
8. 工事写真	工事写真是L版程度とし、工事内容、日付等必要事項を記入し1部提出する。（A4版台紙） 撮影方法は、国土交通大臣官房官府営繕部監修「工事写真撮影要領（令和5年版）」同解説「工事写真的撮り方 建築編」による。 デジタル工事写真の小黒板情報電子化の実施をする場合は、監督職員の承諾を受ける。なお、実施については、国営建技第14号（令和5年3月1日付）「デジタル工事写真の小黒板情報電子化について」による。																												
9. 下請負者の報告	各下請負者について、下請負契約前に「下請施工予定報告書」にて監督職員に報告する。																												
10. 電気保安技術者	適用する （1.3.2） [1.3.2]																												
11. 施工条件	施工日及び施工時間 ※（1.3.3）,[1.3.3](1)による。 工事用車両の駐車場所及び資機材の置場所 ※ 仮囲内 ・ 図示 その他の施工条件 ・ 資機材の搬出入時には、専任の誘導員を配置する。その他の場合でも、工事関係車両（乗用車も含む）が敷地内を通行する際には必ず誘導するものをつけ、公道まで徐行する。																												
12. 工事の保険	工事請負契約後、速やかに工事目的物、工事材料等に生じる損害、第三者に及ぼした損害を補償する保険を締結する。 保険期間は、工事着工のときから完成期限より24日後以降までの期間とする。																												
13. 契約保証	※ 金銭的保証方式 ・ 有 ・ 無																												
14. 前払金支払割合区分補正	交通誘導警備員を配置する場合は、原則として警備業法（昭和47年法律第117号）第4条による認定を受けた警備業者の警備員を配置することとし、建設作業員等の他職種の者を従事させないこととする。ただし、一時的な作業等で、安全確保に対応できると監督職員が認めたものについては、この限りでないものとする。																												
15. 交通誘導警備員																													

高知市 都市建設部 公共建築課

東部球場トイレ洋式化機械設備工事

工事名	係	係長	課長補佐	課長	図面番号
東部球場トイレ洋式化機械設備工事	高知市	戸田	中村	松本	M-01
図面名 特記仕様書(1)	更新日	2025.4.14	作図	2025年5月	日

工事概要

トイレ内の和便器を洋式化するもの。(全12基)

※断水作業を伴う作業の際は、施設管理者と協議すること。

※工事車両駐車スペースは、施設管理者と協議すること。



高知市 都市建設部 公共建築課

工事名


東部球場トイレ洋式化機械設備工事

図面名 付近見取り図、全体配置図

縮 尺 1 / 2000


監理	戸田	松木
係長	佐藤	大村
課長	高橋	山本
図面番号	M-03	

作 図 令和 7 年 5 月

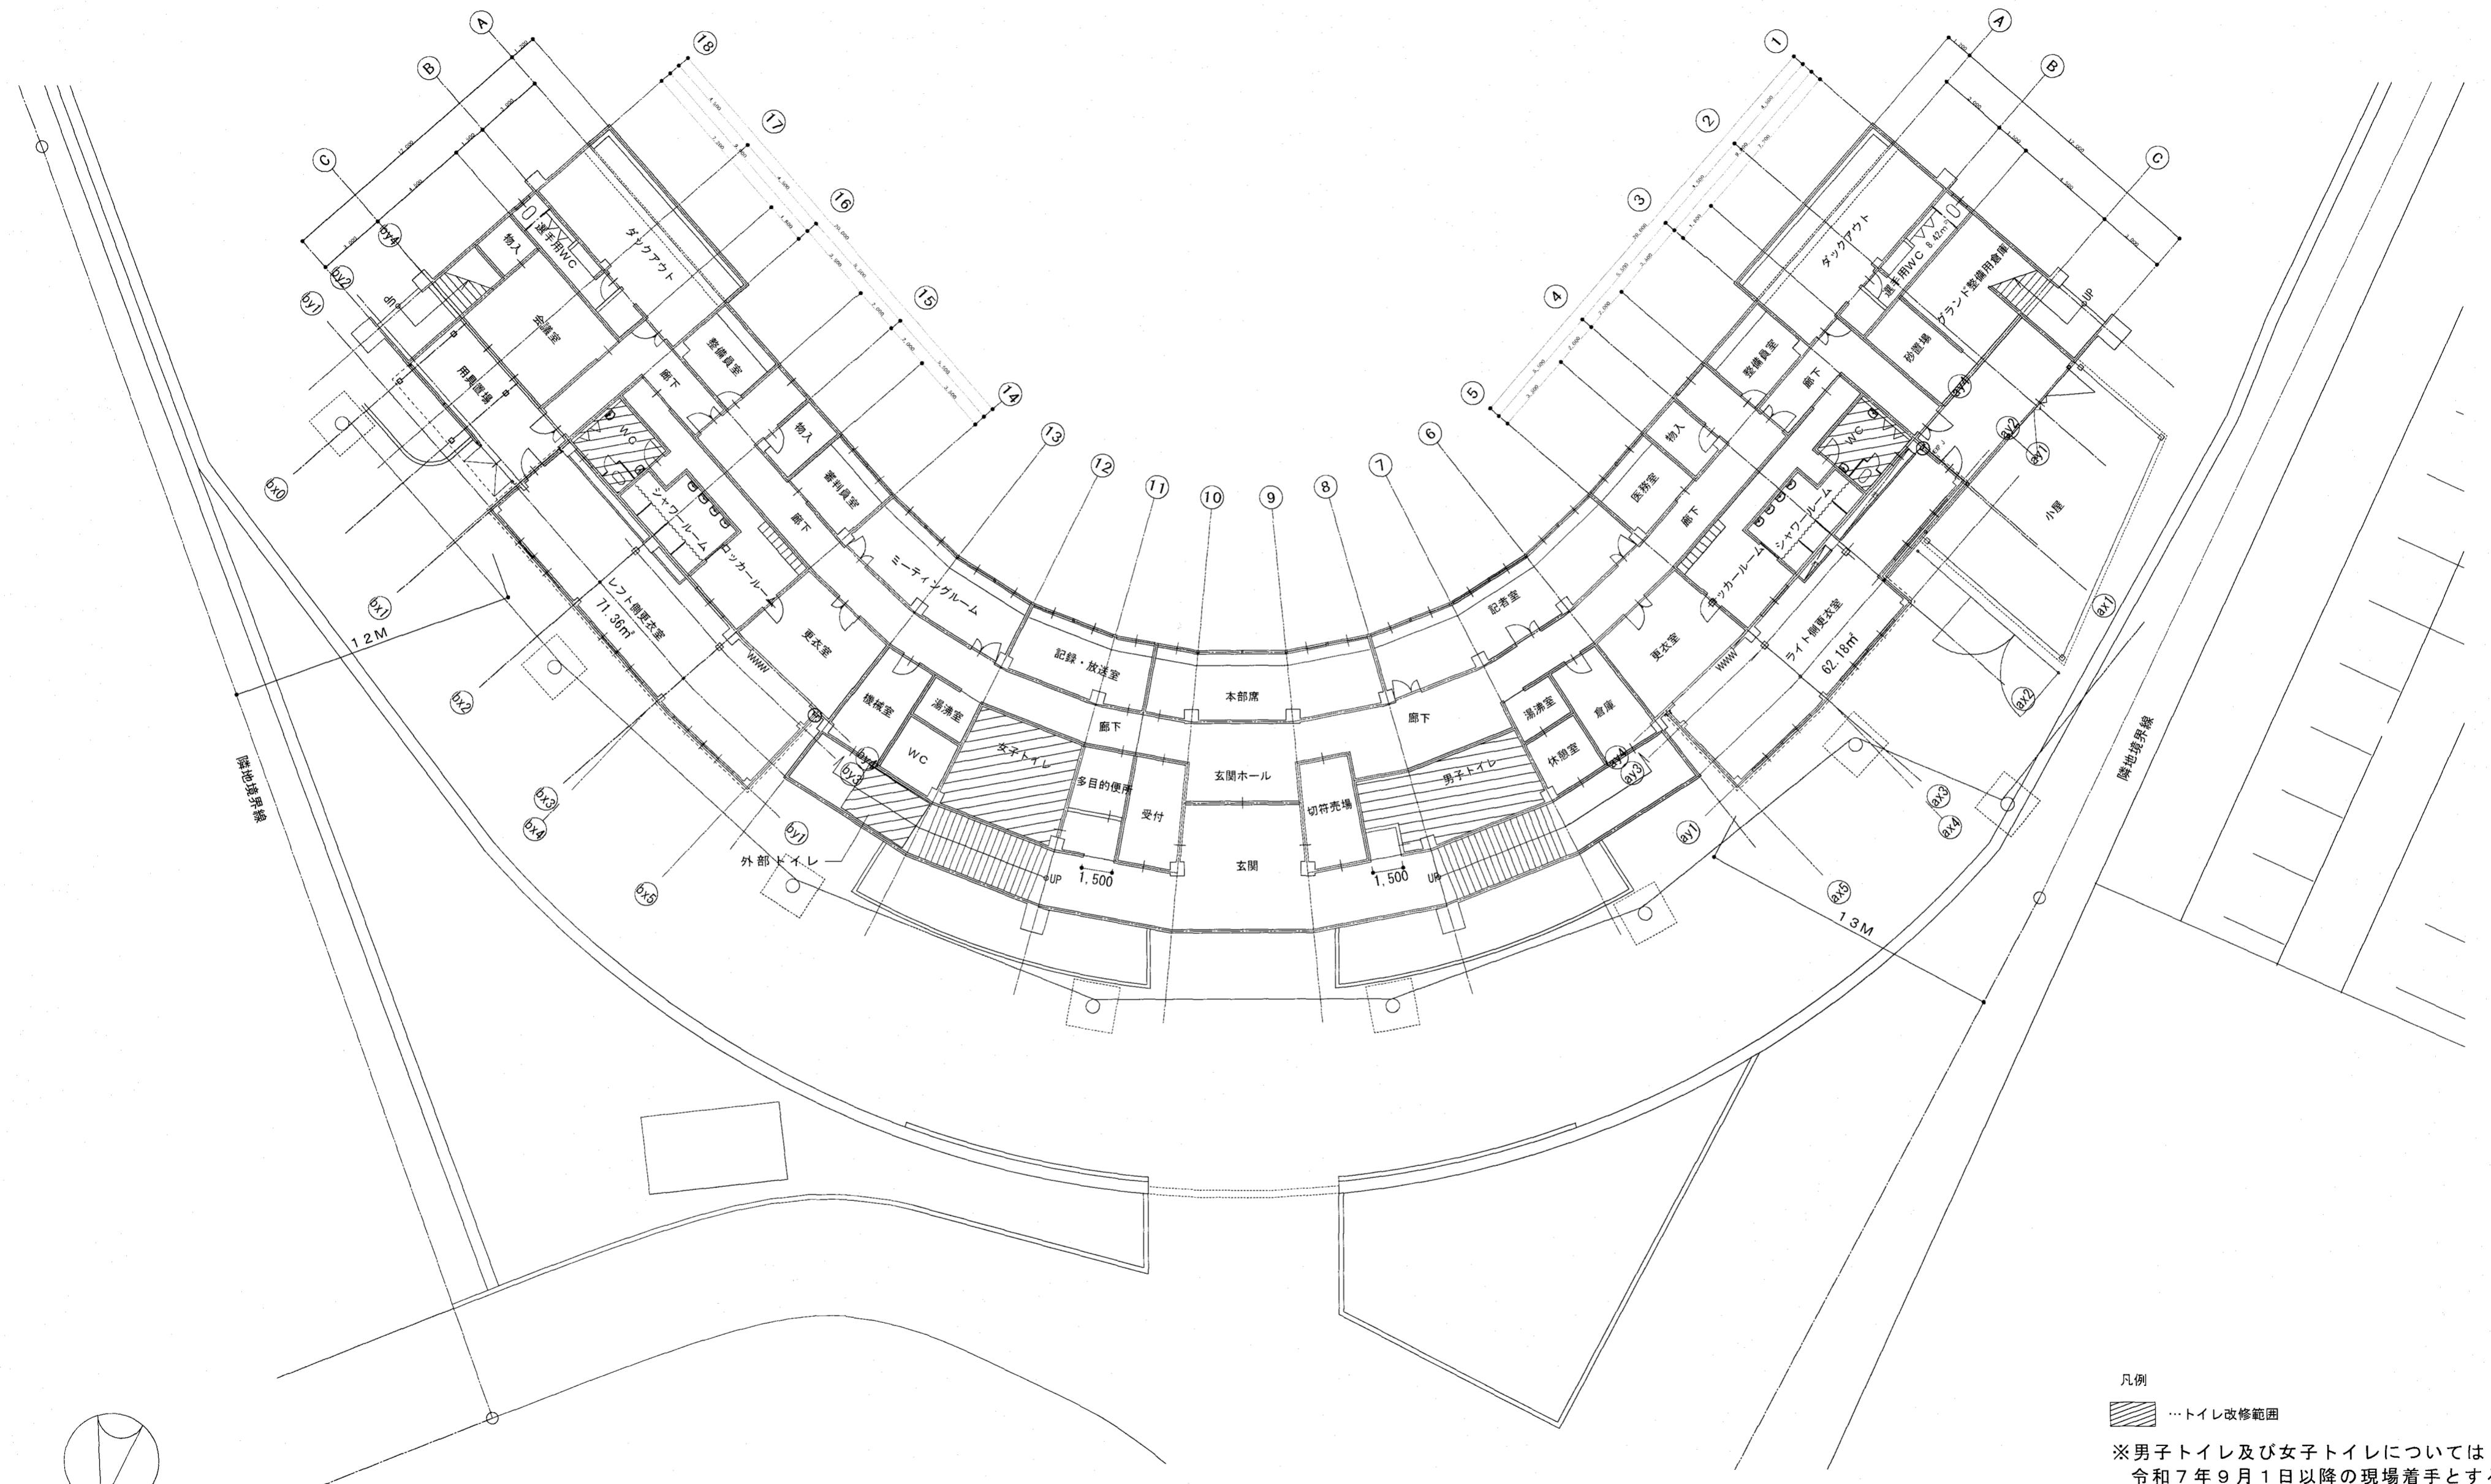

高知市 都市建設部 公共建築課

工事名	係	係長	課長補佐	課長	図面番号
東部球場トイレ洋式化機械設備工事	(鳥)	(戸)	(中)	(松)	M-04
図面名 全体平面図	縮尺	1 / 200	作図	令和7年 5月	

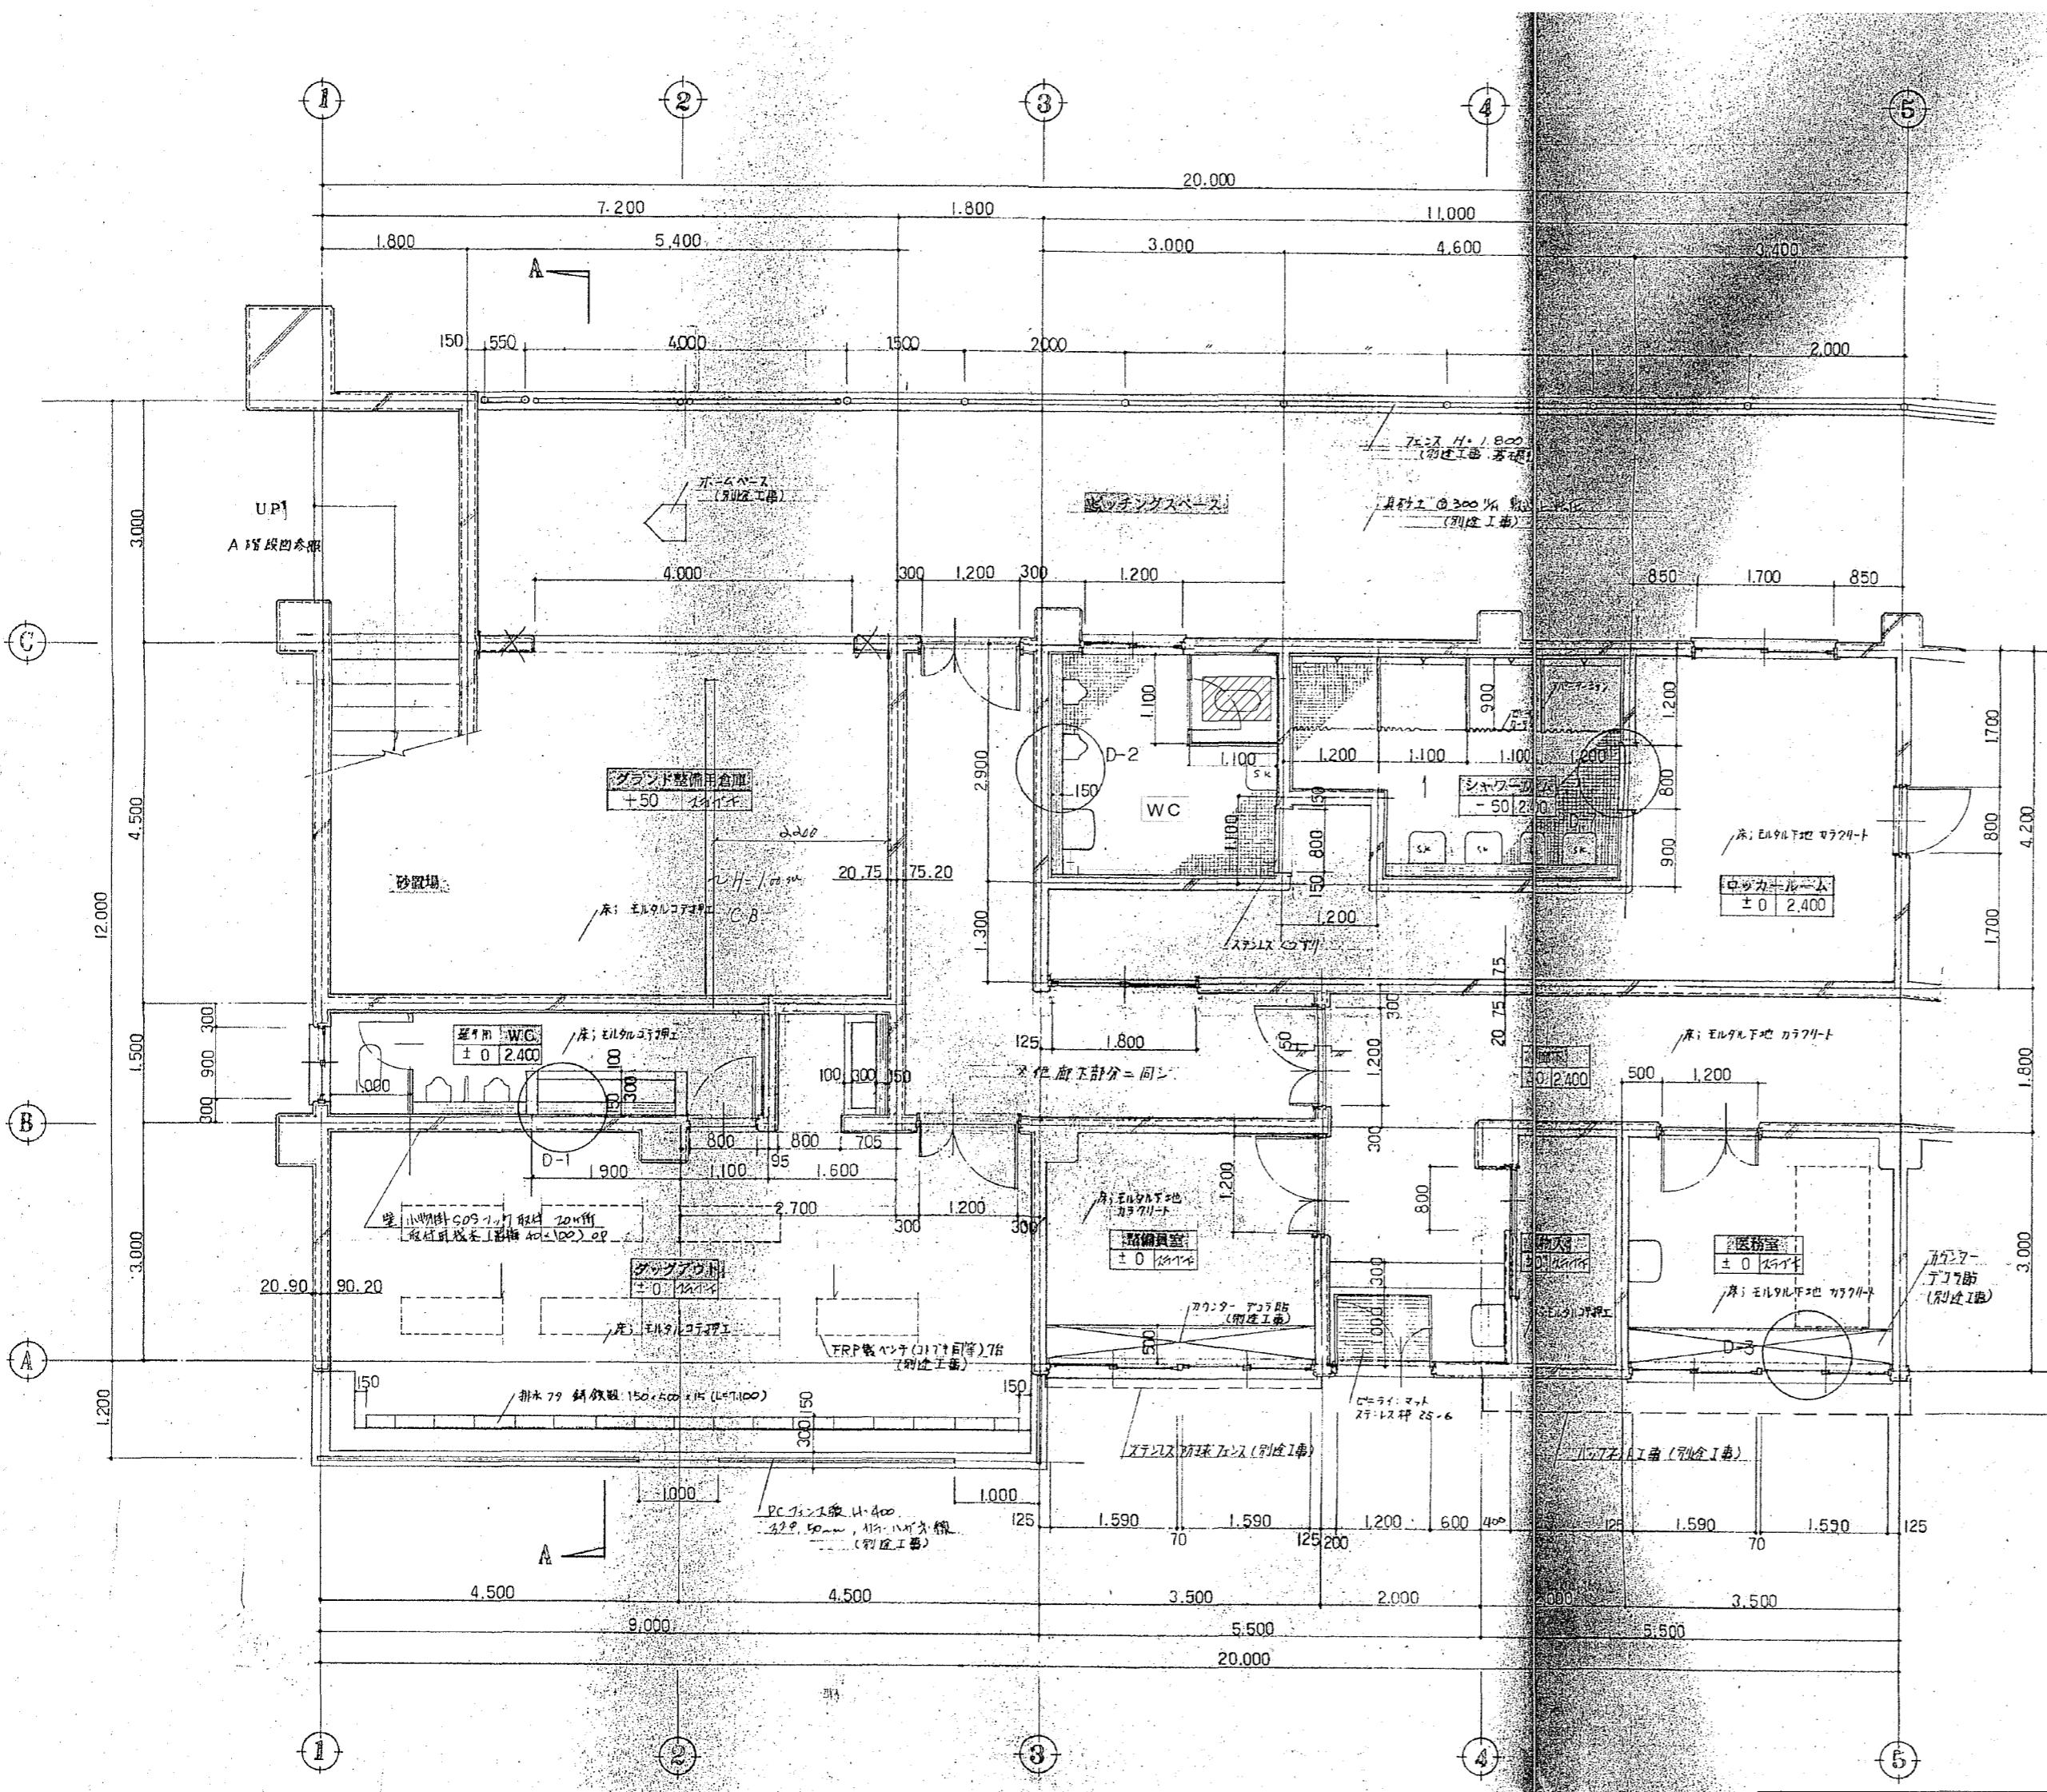

1階 平面詳細図

【新設】衛生器具リスト

注1) 本表に示す品番は衛生器具に求める標準的な品質及び性能を例示するためのものであり、器具選定の際には監督職員の承諾を受けること。
注2) 固定金具等について各メーカーにおける標準的な品番を例示しているが、工事では実際の壁(床)の施工方法に適合する各メーカー専用固定金具を選定すること。

名称	電源	TOTO 品番	LIXIL 品番	WC
FV式洋風便器（床置きタイプ）	AC100V	CFS494MNHRS	C-P25H CF-T7114A-C CW-PB21-NE CF-103BB	1
レバー式FV（床給水・中水仕様）温水洗浄便座		TCF587 TH484V3 T56PH HP4307	CF-115-1 CF-115-2 CF-93-1 CF-8AWP	
紙巻器（SUS製）		YH117	CF-32H	1

*温水洗浄便座用給水は、直近の手洗器止水栓より分岐し、屋内露出配管φ13(HIVP)にて施工すること。(WC 8m程度)

*便器洗浄用中水は既存管接続後、屋内露出φ25(SUS)にて施工すること。(1.5m程度)


工事名

東部球場トイレ洋式化機械設備工事

図面名 1階平面詳細図(1)


縮尺 1 / 75

係長 課長補佐 課長
島崎 戸田 松木
M-05

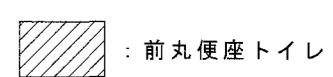

前丸便座トイレ

高知市 都市建設部 公共建築課

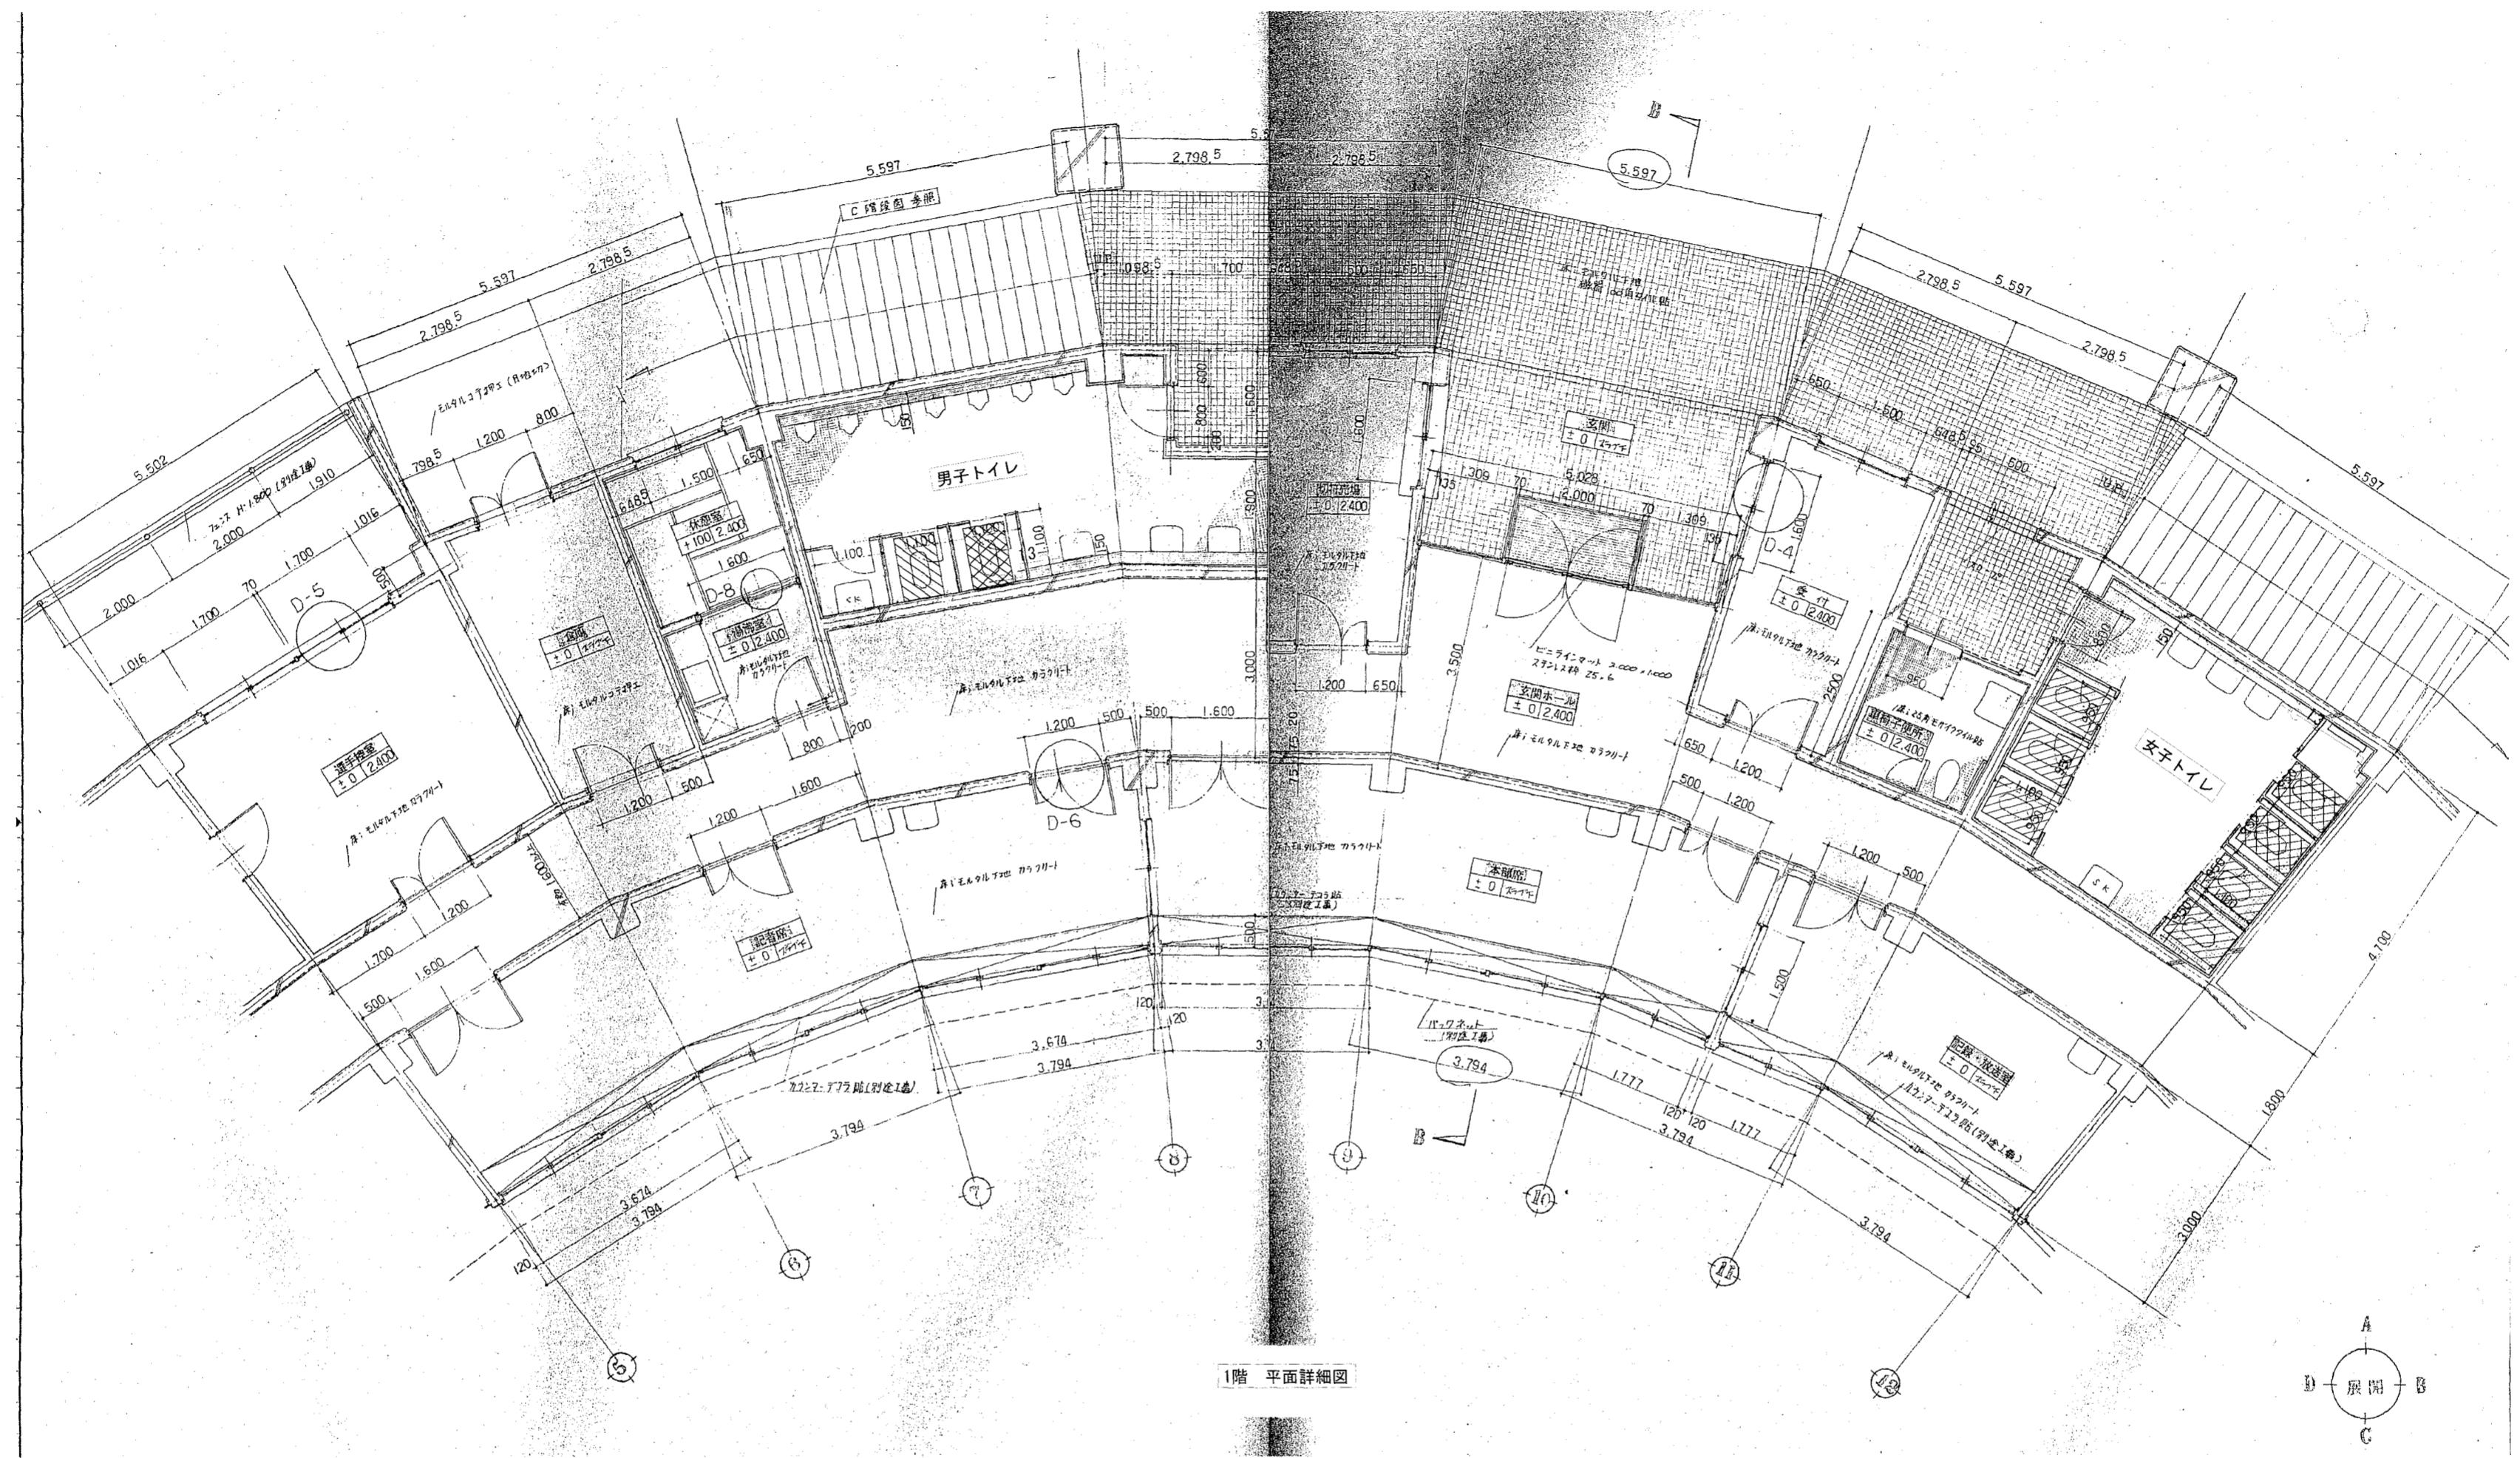

【撤去】衛生器具表

名 称	男 子	女 子	備 考
和風大使器	2	7	和洋リモ델工法及び和洋改修工法にて改修 ※床面はつりは既存タイル目地に合わせてカッターカットすること。 ※FV撤去跡キャップ止め30A×9カ所
紙巻器	2	7	

※トイレブース改修は別途建築工事
※温便座用電源は別途電気工事
※床給水FVの立上り配管については撤去
※給水配管立上り位置変更のため、床面はつり9カ所×0.1m²程度

【新設】衛生器具リスト


名 称	電 源	T O T O 品 番	L I X I L 品 番	男 子	女 子
FV式洋風便器（床置きタイプ） レバー式FV（床給水・中水仕様）温水洗浄便座	AC100V	CFS494MNHRS TCF587 TH484V3 T56PH HP4307	C-P25H CF-T7114A-C CW-PB21-NE CF-103BB CF-115-1 OF-115-2 CF-93-1 OF-8AWP	1	2
FV式洋風便器（床置きタイプ） レバー式FV（床給水・中水仕様）前丸便座		CFS494MNHRS TC291 TH484V3 T56PH HP4307	C-P25H CF-T7114A-C CF-39AK CF-103BB CF-115-1 OF-115-2 CF-93-1 OF-8AWP	1	5
紙巻器（SUS製）		YH117	CF-32H	2	7
ペーパーシート		YKA25N, YPH62018W2R, T110D28	AC-OK-21F, KF-D17(1P) × 3, KF-D34(1P) × 6	-	1

注1) 本表に示す品番は衛生器具に求める標準的な品質及び性能を例示するためのものであり、器具選定の際には監督職員の承諾を受けること。

注2) 固定金具等について各機器における標準的な品番を例示しているが、工事では実際の壁（床）の施工方法に適合する各機器専用固定金具を選定すること。

: 前丸便座トイレ

: 温水洗浄便座トイレ

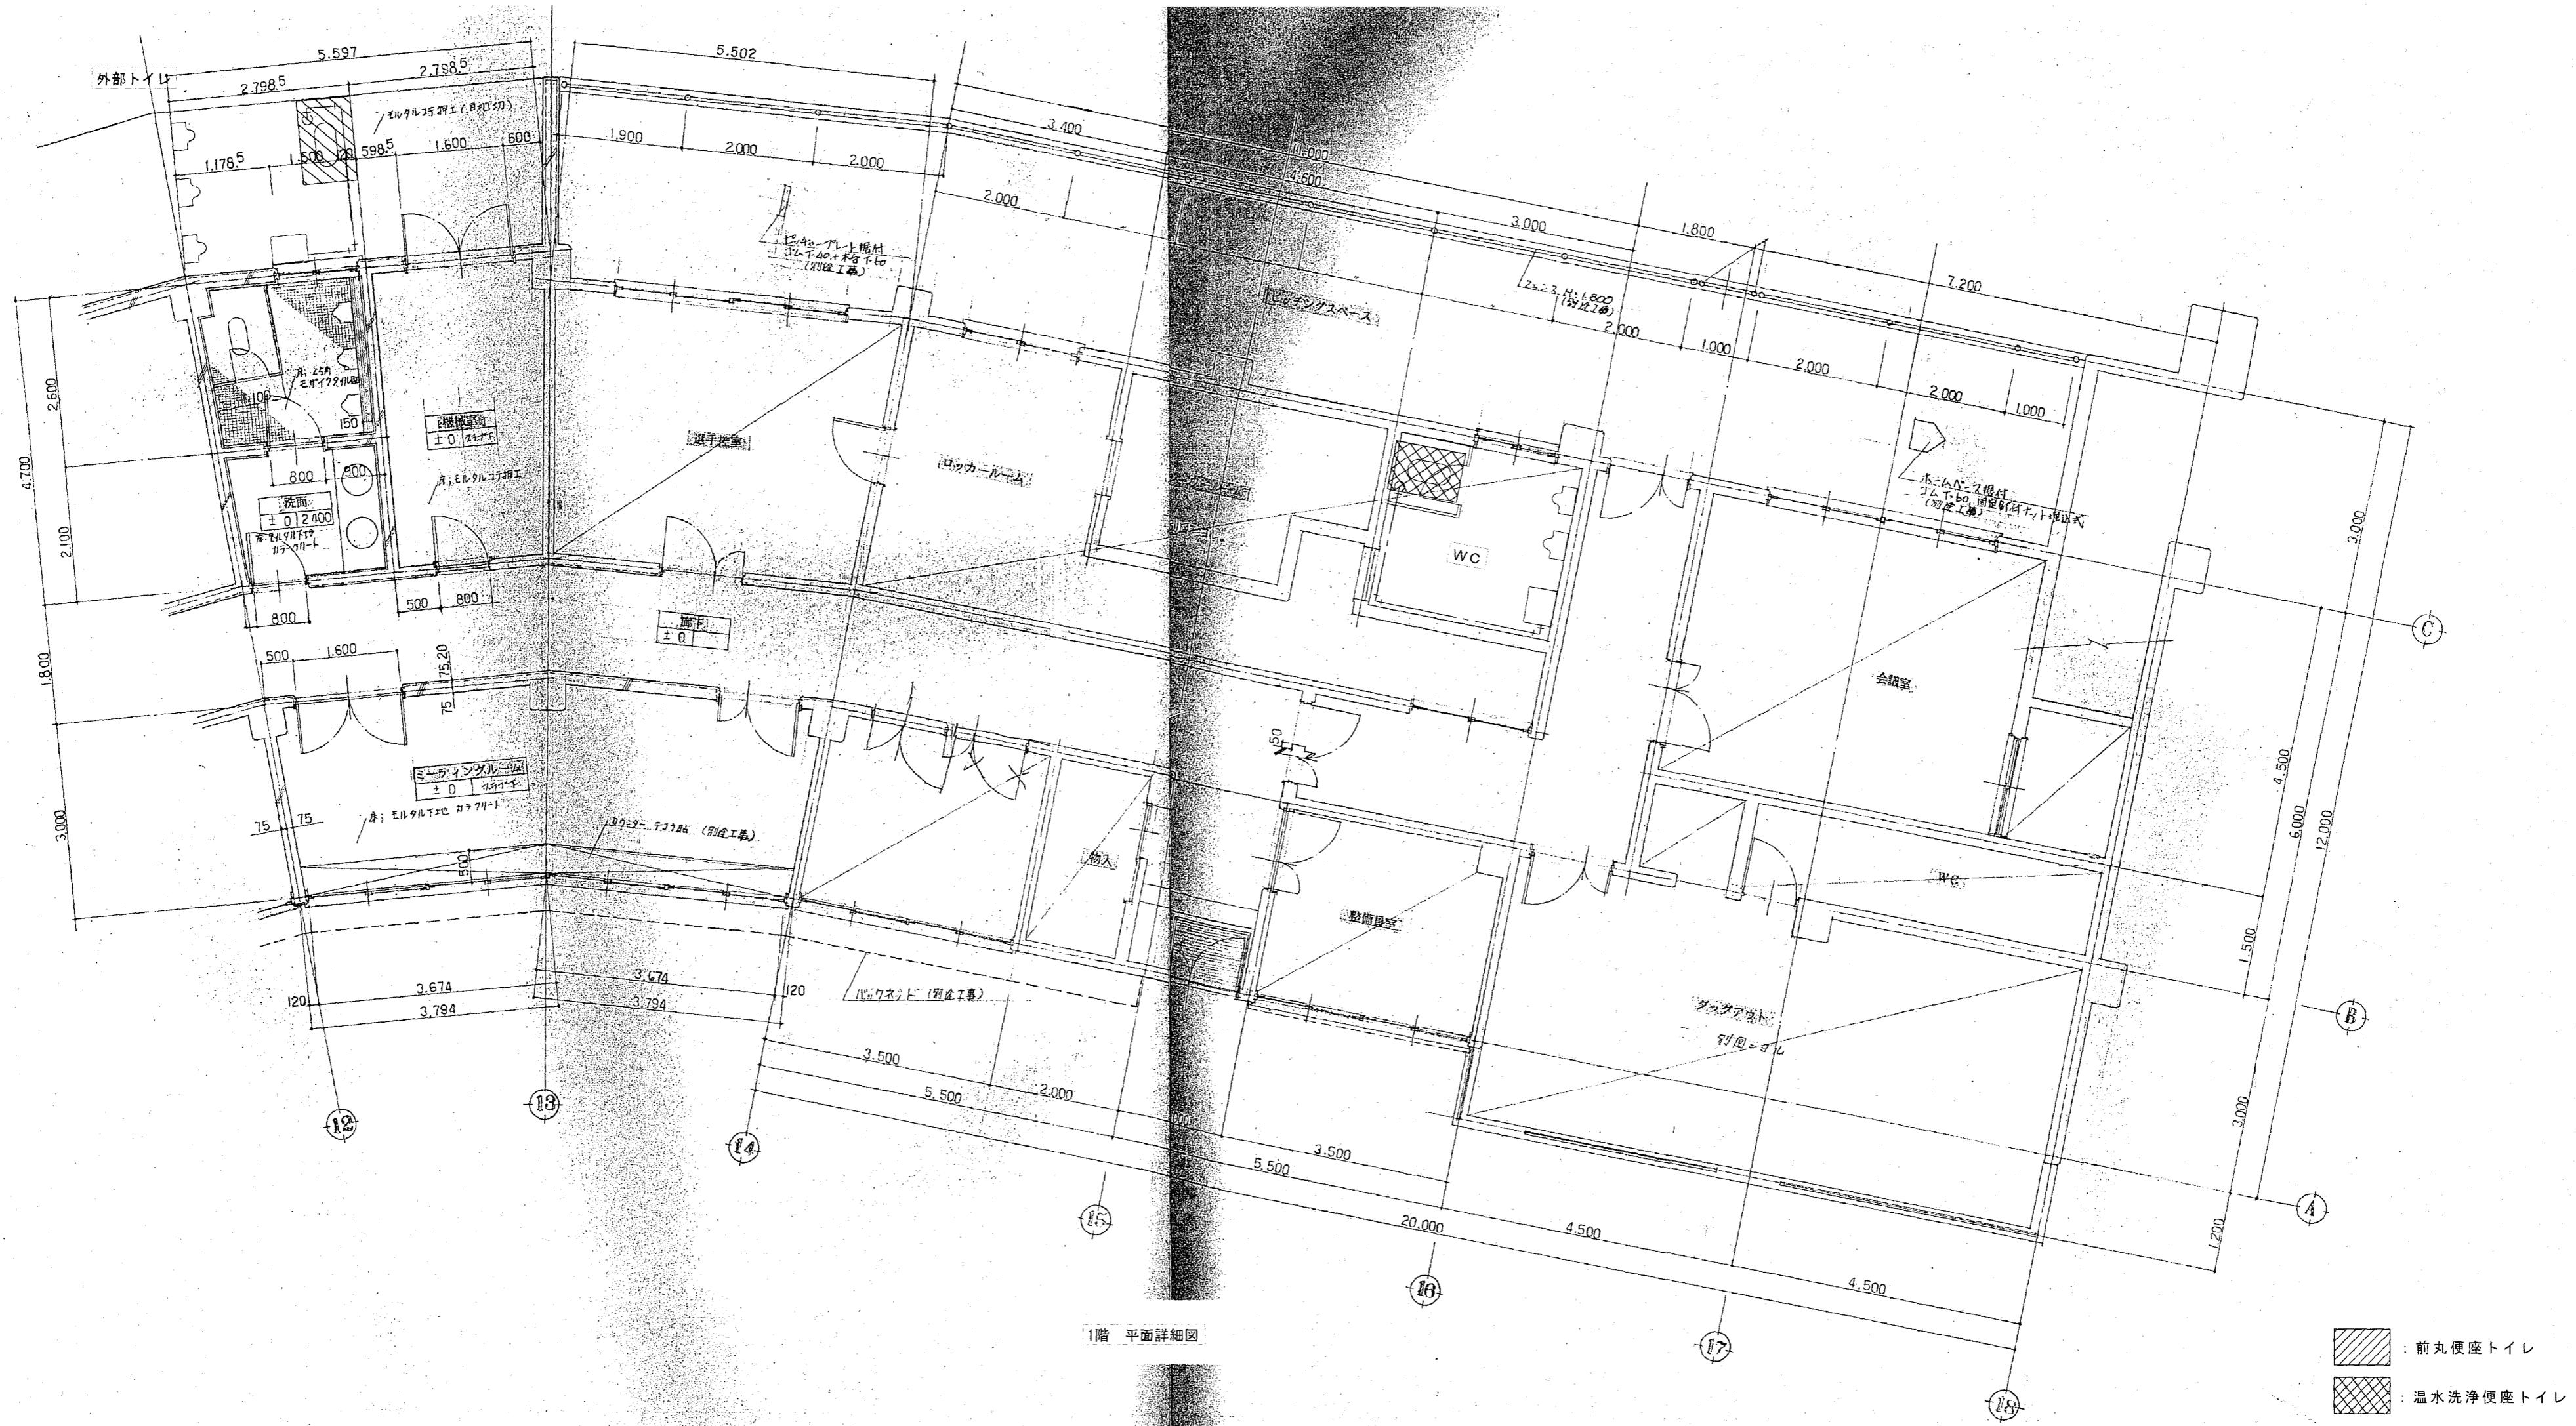

【撤去】衛生器具表		
名 称	外 部	W C
和風大便器	1	1
備 考	和洋リモデル工法及び和洋改修工法にて改修 ※床面はつり既存タイル目地に合わせてカッターカットすること。 ※FV撤去跡キャップ止め30A×2カ所	

※トイレベース改修は別途建築工事

※温便座用電源は別途電気工事

※床給水FVの立上り配管については撤去

※給水配管立上り位置変更のため、床面はつり1カ所(WC) × 0.1m程度

【新設】衛生器具リスト					
名 称	電 源	T O T O 品 番	L I X I L 品 番	外 部	W C
FV式洋風便器(床置きタイプ)	AC100V	CFS494MNHRS	C-P25H CF-T7114A-C CW-PB21-NE CF-103BB	-	1
レバー式FV(床給水・中水仕様) 温水洗浄便座		TCF587 TH484V3 T56PH HP4307	CF-115-1 CF-115-2 CF-93-1 CF-8AWP		
FV式洋風便器(床置きタイプ)		CFS494MNHRS	C-P25H CF-T7114A-C CF-39AK CF-103BB	1	-
レバー式FV(床給水・中水仕様) 前丸便座		TC291 TH484V3 T56PH HP4307	CF-115-1 CF-115-2 CF-93-1 CF-8AWP		
紙巻器(SUS製)		YH117	CF-32H	1	1

※温水洗浄便座用給水は、直近の手洗器止水栓より分岐し、屋内露出配管φ13(H1VP)にて施工すること。(外部トイレ7m程度・WC8m程度)

※便器洗浄用中水は既存管接続後、屋内露出φ25(SUS)にて施工すること。(外部トイレ1m程度・WC1.5m程度)