

# 高須小学校南舎外壁改修工事

図面リスト

意匠図


A-01	改修特記仕様書（1）	A-11	外部階段詳細図
A-02	改修特記仕様書（2）	A-12	天井伏図
A-03	改修特記仕様書（3）	A-13	2F-3F 差掛け詳細図
A-04	改修特記仕様書（4）	A-14	開放渡り廊下1【参考図】
A-05	付近見取図・配置図	A-15	開放渡り廊下2【参考図】
A-06	仮設計画図	A-16	建具配置図【参考図】
A-07	平面図【参考図】	A-17	建具リスト1【参考図】
A-08	北・西立面図	A-18	建具リスト2【参考図】
A-09	南・東立面図		
A-10	矩計図		

高須小学校南舍外壁改修工事 特記仕様書		2024.04	項目	特記事項	項目	特記事項
I 工事概要						
1. 工事場所	高知市高須1丁目1番55号					
2. 工事種目	【南舍】 鉄筋コンクリート造 4階建て 延べ面積 1,772m <sup>2</sup> (渡り廊下棟含む) 1) 外壁改修	一式				
3. 関連工事等	電気設備工事 機械設備工事 ガス設備工事 昇降機設備工事 植栽工事 合併処理装置設置工事 外構工事 ④高知市立小学校等(4校)屋内運動場屋根改修工事					
4. 概定期間	完成期限の( )日前 (令和 年 月 日)					
5. 部分使用(工事請負契約書第34条第1項)	令和 年 月 日からは、全ての室内部分を使用する。					
II 建築工事仕様						
1. 特記仕様	1) 項目は、番号に○印の付いたものを適用する。 2) 特記事項は、○印の付いたものを適用する。○印のつかない場合は、※印の付いたものを適用する。 3) 特記事項に記載の( )内表示番号は、「公共建築工事標準仕様書」の当該項目、当該図又は当該表を示す。 特記事項に記載の[ ]内表示番号は、「公共建築改修工事標準仕様書」の当該項目、当該図又は当該表を示す。 特記事項に記載の< >内表示番号は、「建築物解体工事共通仕様書」の当該項目、当該図又は当該表を示す。					
2. 適用基準等	図面及び特記事項に記載されていない事項は、全て国土交通省(建設)大臣官房官庁監修部監修の以下による。 ・公共建築工事標準仕様書(建築工事編) (令和4年版) ※公共建築改修工事標準仕様書(建築工事編) (令和4年版) ※建築工事標準詳細図 (令和4年版) ・敷地調査共通仕様書 (令和4年版) ・建築物解体工事共通仕様書 (令和4年版)					
3. 「週休2日制モデル工事」の実施について	○対象 (発注者指定型 ○受注者希望型) 本工事は、工事着手日から工事完成までの間の土曜日及び日曜日を現場の休工日の基本とする 「週休2日制モデル工事」の対象工事である。実施にあたっては高知市「週休2日制モデル工事」実施要領(監修工事編)による。 (https://www.city.kochi.kochi.jp/soshiki/123/syukuhutsuka.html)					
4. 対象外(理由)						
項目	特記事項					
一般共通事項						
①	工事実績情報サービス(CORINS)への登録(請負金額500万円以上)(受注、変更、完成時)	登録の手続きについては、(一財)日本建設情報総合センターの「建設実績情報のコリンズテクリス登録等に関する規約」による。	[1.1.4]			
2	総合工事表	原則、工事の着手に先立ち、別契約関連工事の受注者と協議し、受注者及び別契約関連工事の受注者連名による総合工事表を監督職員に提出する。				
3	総合図	工事の施工に先立ち別契約関連工事の受注者と調整のうえ、総合図を作成し、監督職員の承诺を受ける。	[1.2.3]			
4	工事日誌	週ごとに工事の全般的な経過及び次週の工事予定を記載した日誌を監督職員に提出する。 また、工事の経過が明確にわかる写真を貼付すること。	[1.2.4]			
5	工事写真	工事写真是L版程度とし、工事の内容、日付等必要事項を記入し1部提出する。(A4版台紙) 撮影方法は、「営繕工事写真撮影要領(令和5年版)」による。 デジタル工事写真の小黒板情報電子化の実施をする場合は、監督職員の承諾を受ける。 なお、実施については、国営建設第14号(令和5年3月1日付)「デジタル工事写真の小黒板情報電子化について」による。	[1.2.4]			
6	下請負者の報告	各下請負者については下請負契約前に監督職員に報告する。				
7	電気保安技術者	適用する。	[1.3.3]			
8	施工条件	施工日及び施工時間 ④1.3.5(1)(7)による。 ○図示(画面番号A-05) ・施工順序 ・図示 工事用車両の駐車場所及び資機材の置き場所 ※仮囲内 ○図示 その他の施工条件 ○資機材の搬出入時には、専任の誘導員を配置する。その他の場合でも、工事関係車両(乗用車も含む)が敷地内を通る際には必ず誘導するものをつけて、公道まで徐行する。 ○登下校時間帯や休み時間等は車両の通行を中止する等必要な配慮をする。 ○図示(画面番号A-05, A-06)	[1.3.5]			
9	交通誘導警備員	交通誘導警備員を配置する場合は、原則として警備業法(昭和47年法律第117号)第4条による認定を受けた警備業者の警備員を配置することとし、建設作業員等の他職種の者を従事させないこととする。 ただし、一時的な作業等で、安全確保に対処できると監督職員が認めたものについては、この限りでないものとする。				
配置人員等	・令和 年 月 日から令和 年 月 日までの間は 名常駐する。 ○学期中の作業日は 1名常駐する。その他監督職員と協議し、適宜配置する。 ・監督職員と協議し、適宜配置する。					
項目	特記事項					
10	配置人員の資格	・1名以上/1班は交通誘導警備業務に係る検定合格者(1級又は2級)を配置する工事。 ※交通誘導に関し、1名以上/1班は専門的な知識及び技能を有する警備員等を配置する工事。				
11	資格	資 格 要 件 配置人数				
12	1. 2級交通誘導警備	交通誘導警備に関して、公安委員会が学科及び実施試験を行い、専門的な知識及び技能を有すると認めたもの (交通誘導警備員A)	人			
13	検定合格者	交通誘導警備に関して、公安委員会が学科及び実施試験を行ったもの (交通誘導警備員B)	63	人		
14	交通誘導に関し、専門的な知識及び技能を有する警備員等	警備業法における基本的基礎教育及び業務別教育(警備業法第2条第1項第2号の警備業務)を現に受けているもので、交通誘導に関する警備業務に従事した期間(実務経験年数)が1年以上であるもの				
15	なお、事前に監督職員に検定合格証の写し等の資格要件の確認できる資料を提出する。 また、警備員等に変更が生じた場合は、速やかに監督職員に同様の資料を提出する。					
16	工事安全計画書	建設工事公衆災害防止対策要綱及び建築工事安全施工技術指針を参考に、工事安全計画書を監督職員に提出する。				
17	統括安全衛生管理義務者の指名	労働安全衛生法第30条第2項に基づき指名をする。				
18	発生材の処理	産業廃棄物の運搬、処分等については、1.3.12により適切に処分するものとし、 事前に監督職員に処理計画書を提出する。 産業廃棄物の運搬、あるいは處分を他業者に委託する場合は、書面による委託契約を行い、 処理計画書にその写しを添付する。 自己処分場で処分する場合は、その処分場が関係法令の規定に適合する旨の資料を提出し、監督職員の現地立会を受けたうえで承諾を得る。(積替・保管についても同様とする) 産業廃棄物の収集・運搬に当たっては、廃棄物の處理及清掃に関する法律(以下廃棄物処理法という)施行令に基づく車両への表示及び書面の備付けを行ふこと。 また、産業廃棄物を搬出する車両について、処分場ごとに1台のみ写真撮影(現場搬出時及び処分場到着時)し、隨時監督職員に報告する。 廃棄物処理法を遵守し、工期内に最終処分(埋立処分、海洋投入処分又は再生)を終了しなければならない。 また、産業廃棄物管理票(以下マニフェストという)により適正に処理されていることを確認するとともに、監督職員にそのE票の写しを添付する。 ただし、廃棄物処理法を遵守した上で、工期内に産業廃棄物の最終処分を終了することが困難な場合で、監督職員が認めた場合においては、工期内に中間処理業者への搬入が終了すればよいものとする。 この場合、マニフェストにより適正に中間処理業者へ搬入されていることを確認するとともに、監督職員にそのB2票の写しを提出する。また、最終処分終了後速やかにE票の写しを提出する。 なお、廃棄物処理法に定める電子情報処理組織を使用する場合は別途協議する。 ・引渡しを要するもの ・現場再利用を図るもの ○再資源化を図るもの (※コンクリート ※コンクリート及び鉄から成る建設資材 ※木材 ※アスファルトコンクリート )				
19	特別管理産業廃棄物の施工計画調査	※行う ( ) 行わない				
20	分析調査	※施工計画調査の結果により、監督職員と協議する。 ・行う ( ) 行わない				
21	化学物質の室内濃度の測定	・P C B 含む機器類 ・変圧器 ・コンデンサ ・蛍光灯、H I D 灯器具の安定器 ・その他 ( ) ・P C B 含有シーリング材 ・廢油 ・腐酸・腐アルカリ ・臭化リチウム水溶液 ・電池の溶解液 ・ダイオキシン類				
22	直接仮設の養生					
23	建築材料等					
24	特別な材料の工法					
25	風圧力					
26	仕上面の出隅処理					
項目	工事名	係	係長	課長補佐	課長	図面番号
	高須小学校南舍外壁改修工事	和田	喜山	濱口	松木	A-01
項目名	改修特記仕様書 (1)	2024.04縮尺	1 /	作図	令和7年4月	





項目	特記事項																								
環境配慮改修工事 1 石綿含有建材の除去工事	石綿含有建材の有無及び除去等 [9.1.3~9.1.5]																								
	石綿含有建材の種類 使用部位 使用材料 除去工法																								
	飛散性 ・石綿含有吹付け材 ・石綿含有保温材		※ 9.1.3による																						
	非飛散性 ・石綿含有成形板等	・	※ 9.1.4による ・																						
	石綿含有吹付け材の飛散防止処置	※ 湿潤化	・ 固形化																						
	石綿含有仕上塗材の除去 [9.1.6]	使用部位 ( ) 使用材料 ( ) 除去工法 ※厚生労働省「石綿飛散漏洩防止対策徹底マニュアル」による工法の内、飛散防止に関し隔離措置と同等と判断できる工法																							
	除去範囲 ※ 図示 試験施工 ※行わない 行う	[9.1.3]																							
	処分 管理型・安定型を確認の上、廃棄物処理法による許可を受けた施設で適切に処理すること。																								
	石粉じん濃度測定 ※建築物石綿含有建材調査報告書により、監督職員と協議する。 ・行う 行わない	[9.1.1]																							
	測定時期 処理作業前 ・処理作業室内 ・施工区画周辺又は敷地境界 測定 1 ※ 2点 ・3点 測定 2 ※ 2点 ・ 測定 3 ※ 2点 ・ 測定 4 ※ 1点 ・ ※セキュリティーゾーン入口 ※集じん、排気装置の排出口 (処理作業室外の場合) ※施工区画周辺又は敷地境界 測定 5 ※ 1点 ・ ※施工区画周辺又は敷地境界 測定 6 ※ 4方向 各1点 ※処理作業室内 ・施工区画周辺又は敷地境界 測定 7 ※ 2点以上 ・ 測定方法 ・JIS K3850-1に基づいた測定 (・測定4 ・測定5 ・測定6 ・測定7 ・) ・自動測定器による測定 (・測定4 ・測定5 ・)																								
外壁改修フロー及び数量																									
<p>・コンクリート打放し仕上げ外壁の場合</p> <pre> graph TD     A[外壁調査(施工数量調査)] --&gt; B[旧仕上げの撤去・全面※図示]     B --&gt; C[ひび割れ部改修]     C --&gt; D[欠損部改修]     D --&gt; E[充填工法]     E --&gt; F[100×300×30mm程度ヶ所]     F --&gt; G[下地調整塗材・全面※図示]     G --&gt; H[仕上塗材仕上げ・全面※図示] </pre>																									
<p>◎モルタル塗り仕上げ外壁の場合</p> <pre> graph TD     A[外壁調査(施工数量調査)] --&gt; B[旧仕上げの撤去・全面※図示]     B --&gt; C[ひび割れ部改修]     C --&gt; D[欠損部改修]     D --&gt; E[浮き部改修]     E --&gt; F[アンカーボンシング注入工法・注入口付]     F --&gt; G[全面ボリマーセメントスラリー一般部分]     G --&gt; H[全面エポキシ樹脂一般部分]     H --&gt; I[全面エポキシ樹脂指定部分]     I --&gt; J[全面エポキシ樹脂狭幅部]     J --&gt; K[全面ボリマーセメントスラリー指定部分]     K --&gt; L[全面ボリマーセメントスラリー狭幅部]     L --&gt; M[全面エポキシ樹脂注入ケイカル固定一般部分]     M --&gt; N[全面エポキシ樹脂注入ケイカル固定指定部分]     N --&gt; O[全面エポキシ樹脂注入ケイカル固定狭幅部]     O --&gt; P[全面エポキシ樹脂注入ケイカル固定狭幅部]     P --&gt; Q[下地調整塗材・全面※図示]     Q --&gt; R[仕上塗材仕上げ・全面※図示] </pre>																									
<p>・タイル張り仕上げ外壁の場合</p> <pre> graph TD     A[外壁調査(施工数量調査)] --&gt; B[ひび割れ部改修]     B --&gt; C[欠損部改修]     C --&gt; D[浮き部改修]     D --&gt; E[アンカーボンシング注入工法・注入口付]     E --&gt; F[全面ボリマーセメントスラリー一般部分]     F --&gt; G[全面エポキシ樹脂一般部分]     G --&gt; H[全面エポキシ樹脂指定部分]     H --&gt; I[全面エポキシ樹脂狭幅部]     I --&gt; J[全面ボリマーセメントスラリー指定部分]     J --&gt; K[全面ボリマーセメントスラリー狭幅部]     K --&gt; L[全面エポキシ樹脂注入ケイカル固定一般部分]     L --&gt; M[全面エポキシ樹脂注入ケイカル固定指定部分]     M --&gt; N[全面エポキシ樹脂注入ケイカル固定狭幅部]     N --&gt; O[全面エポキシ樹脂注入ケイカル固定狭幅部]     O --&gt; P[下地調整塗材・全面※図示]     P --&gt; Q[仕上塗材仕上げ・全面※図示] </pre>																									
<p>(注 1) ひび割れ幅(mm)が、A)0.2以上1.0以下、B)0.2以上0.3未満、C)0.3以上0.5未満、D)0.5以上1.0以下を示す A)は自動式低圧エキボシ樹脂注入工法を示し、 B)・C)・D)は手動式エキボシ樹脂注入工法、機械式エキボシ樹脂注入工法を示す。</p>																									
<table border="1"> <tr> <td>工事名</td> <td>係</td> <td>係長</td> <td>課長補佐</td> <td>課長</td> <td>図面番号</td> </tr> <tr> <td>高知市都市建設部公共建築課</td> <td>和田</td> <td>鶴山</td> <td>濱口</td> <td>松木</td> <td>A-04</td> </tr> <tr> <td>高須小学校南舎外壁改修工事</td> <td></td> <td></td> <td></td> <td></td> <td></td> </tr> <tr> <td>図面名 改修特記仕様書(4)</td> <td>2024.04</td> <td>縮尺</td> <td>1 /</td> <td>作図</td> <td>令和7年 3月 日</td> </tr> </table>		工事名	係	係長	課長補佐	課長	図面番号	高知市都市建設部公共建築課	和田	鶴山	濱口	松木	A-04	高須小学校南舎外壁改修工事						図面名 改修特記仕様書(4)	2024.04	縮尺	1 /	作図	令和7年 3月 日
工事名	係	係長	課長補佐	課長	図面番号																				
高知市都市建設部公共建築課	和田	鶴山	濱口	松木	A-04																				
高須小学校南舎外壁改修工事																									
図面名 改修特記仕様書(4)	2024.04	縮尺	1 /	作図	令和7年 3月 日																				

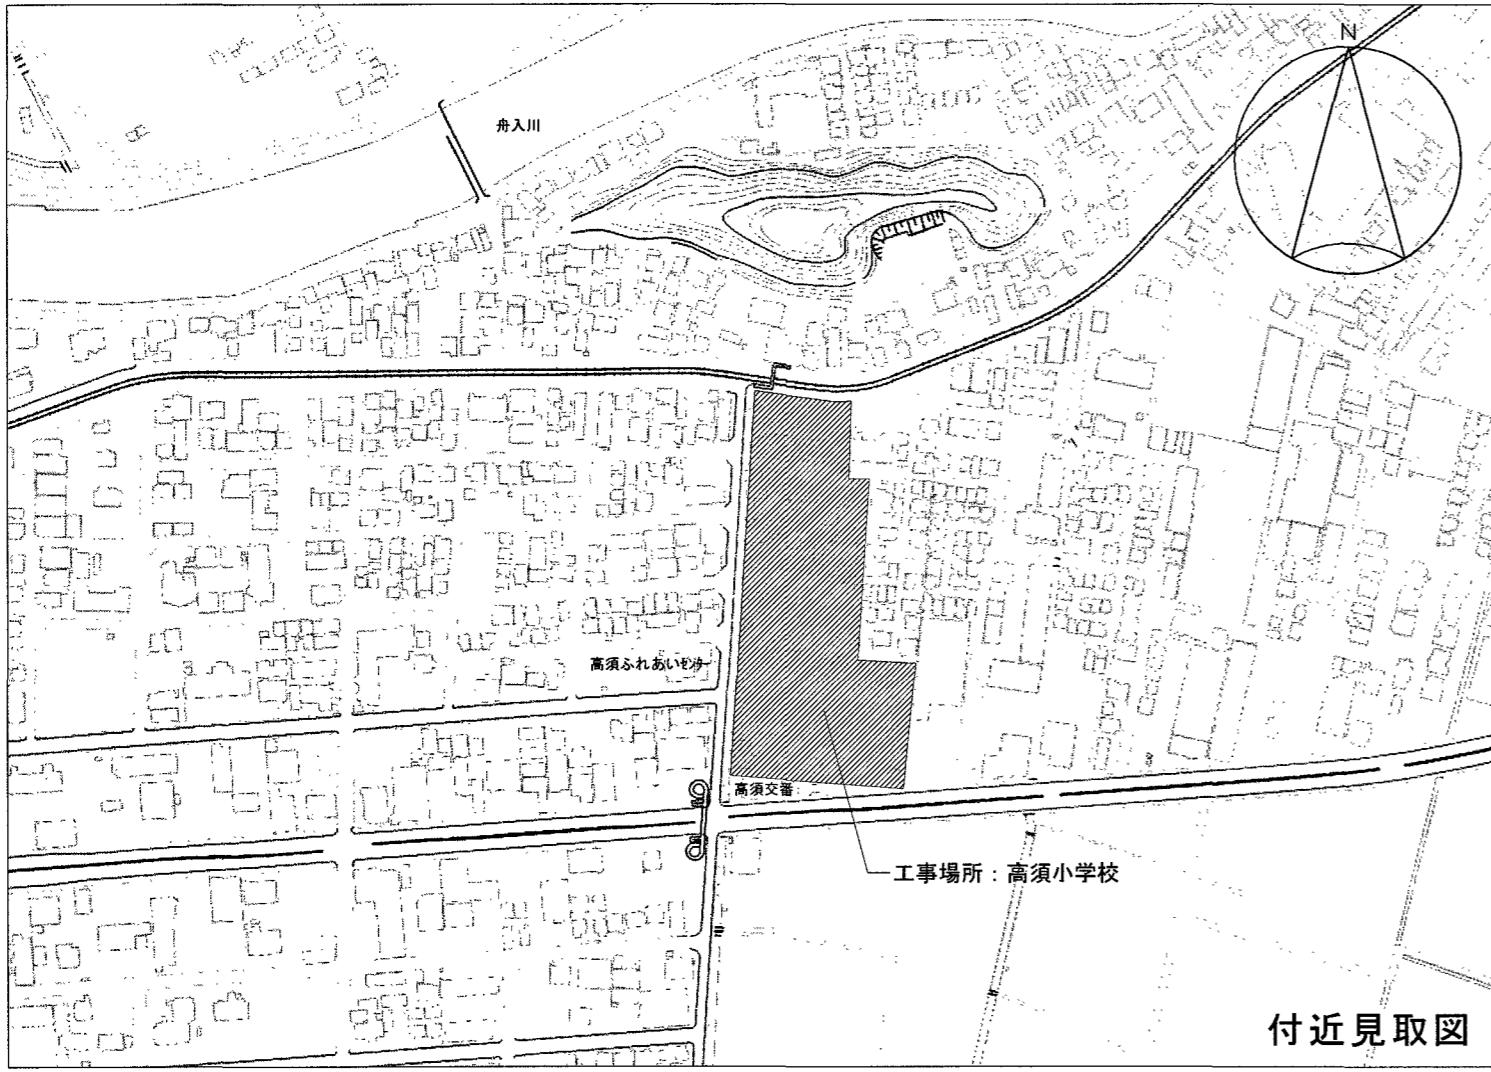


- ▲ : 工事車両出入口を示す。  
 - - - - : 仮囲い ガードフェンス H=1,800程度を示す。  
 ▨ : 改修対象建物を示す。

\* 施工条件、安全対策等  
 \* 登下校時間帯(学期中 7:30~8:30・15:00~16:30) (夏季休業期間中 8:00~9:00・15:00~16:30)は工事関係車両の出入りを禁止とする。  
 \* 工事に支障がない範囲で、屋内の換気が行えるように配慮すること。  
 \* 車体の削孔及びはつり作業は、授業中の作業を禁止とする。(作業禁止時間は時校表 [▨] による。)  
 \* 外壁面に設置されている設備(配線・配管・室外機など)は既存のままとし、養生のうえ作業を行うこと。  
 \* 防犯カメラは、外部足場設置後に足場へ移設を行い、工事完了後元の位置に再設置すること。  
 \* 夏季休業期間：令和7年7月19日から8月31日

\* 現場作業不可日(予定は変更となる可能性があるため事前に施設管理者に確認すること。)  
 (作業不可日)  
 令和7年6月13日(午後)、令和7年9月12日(午後)、令和7年10月30日(午後)  
 (音の出る作業不可日)  
 令和7年6月4日(午後)

校時表					
	月	火	水	木	金
予鈴				8:20	
朝学活集会		朝学活	全校朝会 学年集会 児童集会 理科放送	朝学活	
		8:35 ~ 8:50 もんじゅタイム	8:35 ~ 8:50 もんじゅタイム		
1校時			8:50 ~ 9:35		
2校時			9:45 ~ 10:30		
元気タイム			10:30 ~ 10:55 (予鈴10:50)		
3校時			10:55 ~ 11:40		
4校時			11:50 ~ 12:35		
給食			12:35 ~ 1:15		
自由タイム	1:15 ~ 1:30	1:15~1:30	1:15 ~ 1:30	1:15~1:30	
掃除	1:30 ~ 1:45		1:30 ~ 1:45		
5校時	1:55 ~ 2:40	1:30 ~ 2:15	1:55 ~ 2:40	1:30 ~ 2:15	
6校時	2:50 ~ 3:35	1~3年生 下校 2:55 委員会(5年生) クラブ(5~6年生) 3:00~3:45 終了後 下校	2:20 ~ 3:05	2:50 ~ 3:35	2:20 ~ 3:05
月	火	水	木	金	
授業時間	1~3年 5時間 4~6年 6時間	1年 5時間 2~6年 6時間	1~2年 5時間 3~6年 6時間	1~2年 5時間 3~6年 6時間	
最終下校	4:20	3:15	4:20	3:15	

\* 授業が終わったら、帰りの会の後、下校となります。  
 \* 火曜日 6校時に委員会のある日は、4年生の下校時刻2:55になります。

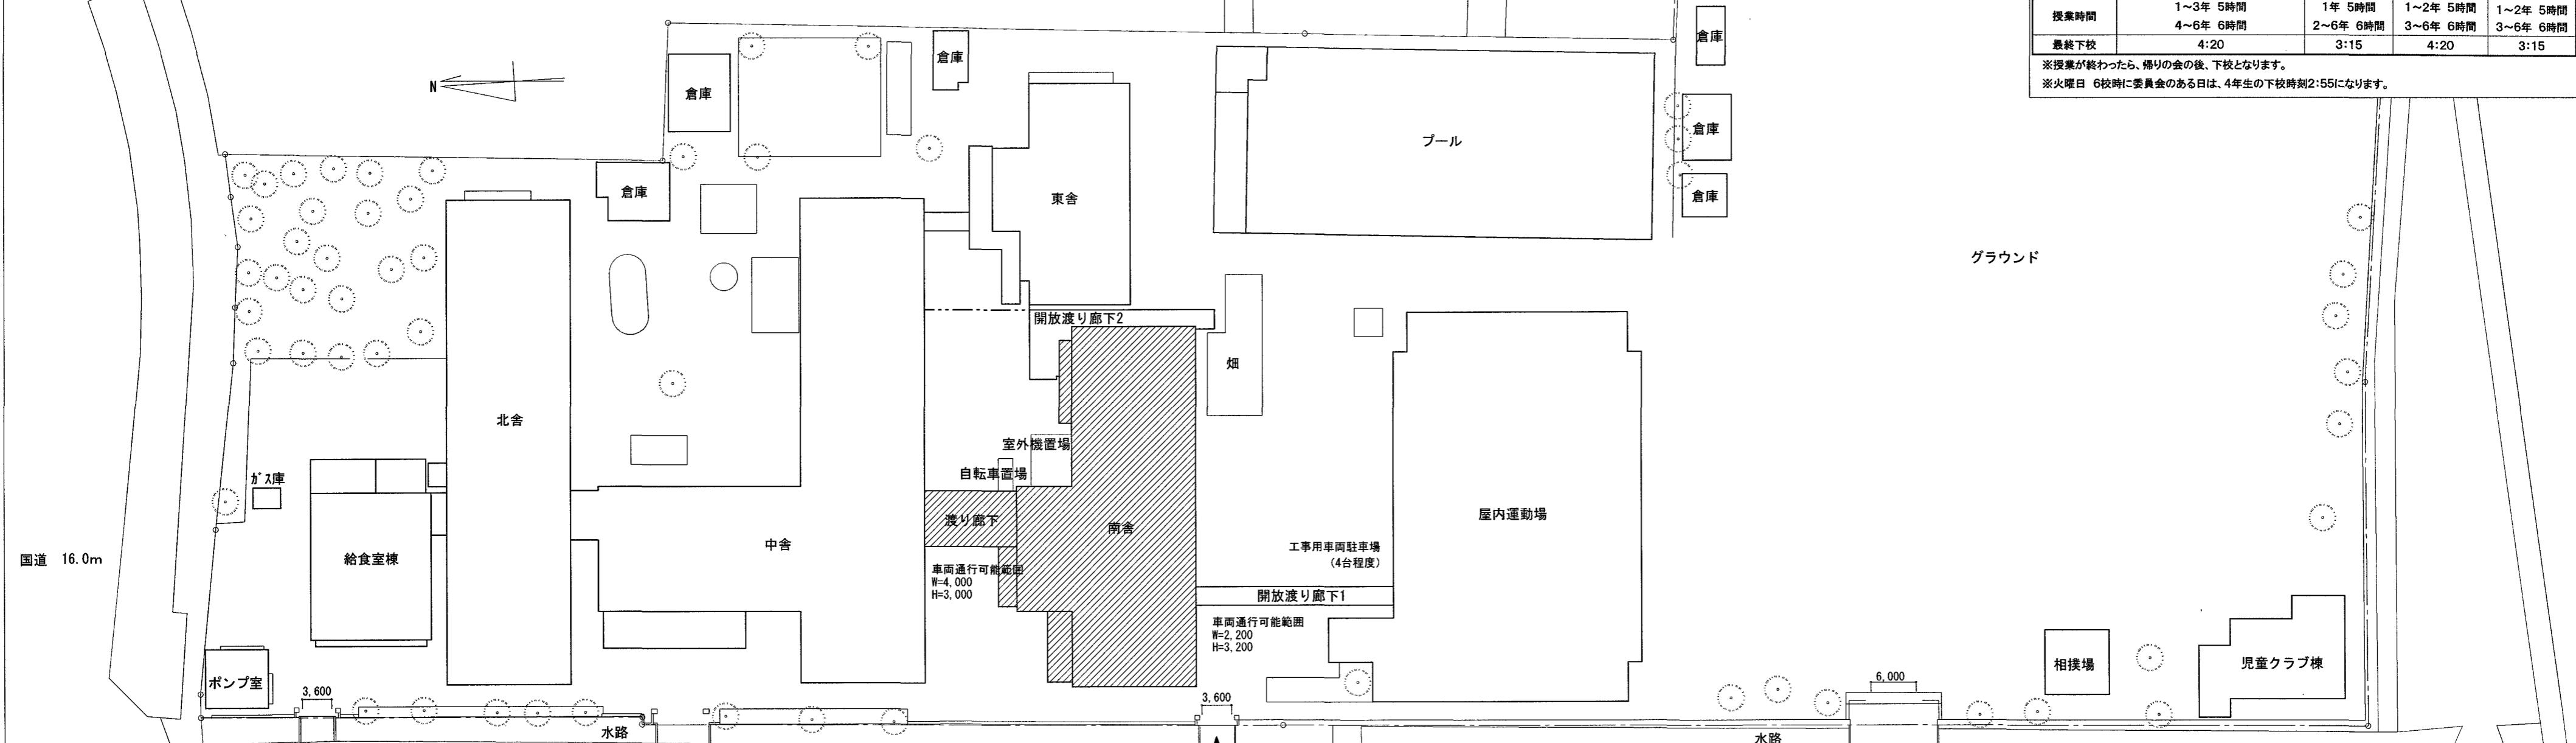






市道 11.0m (法42条第1項道路)

配置図 1/500

高知市 都市建設部 公共建築課


工事名	係	係長	課長補佐	課長	図面番号
高須小学校南舍外壁改修工事	和田	(Signature)	濱口	(Signature)	松本
図面名 付近見取図・配置図	縮尺	1 / 500	作図	令和7年 4月 日	A-05

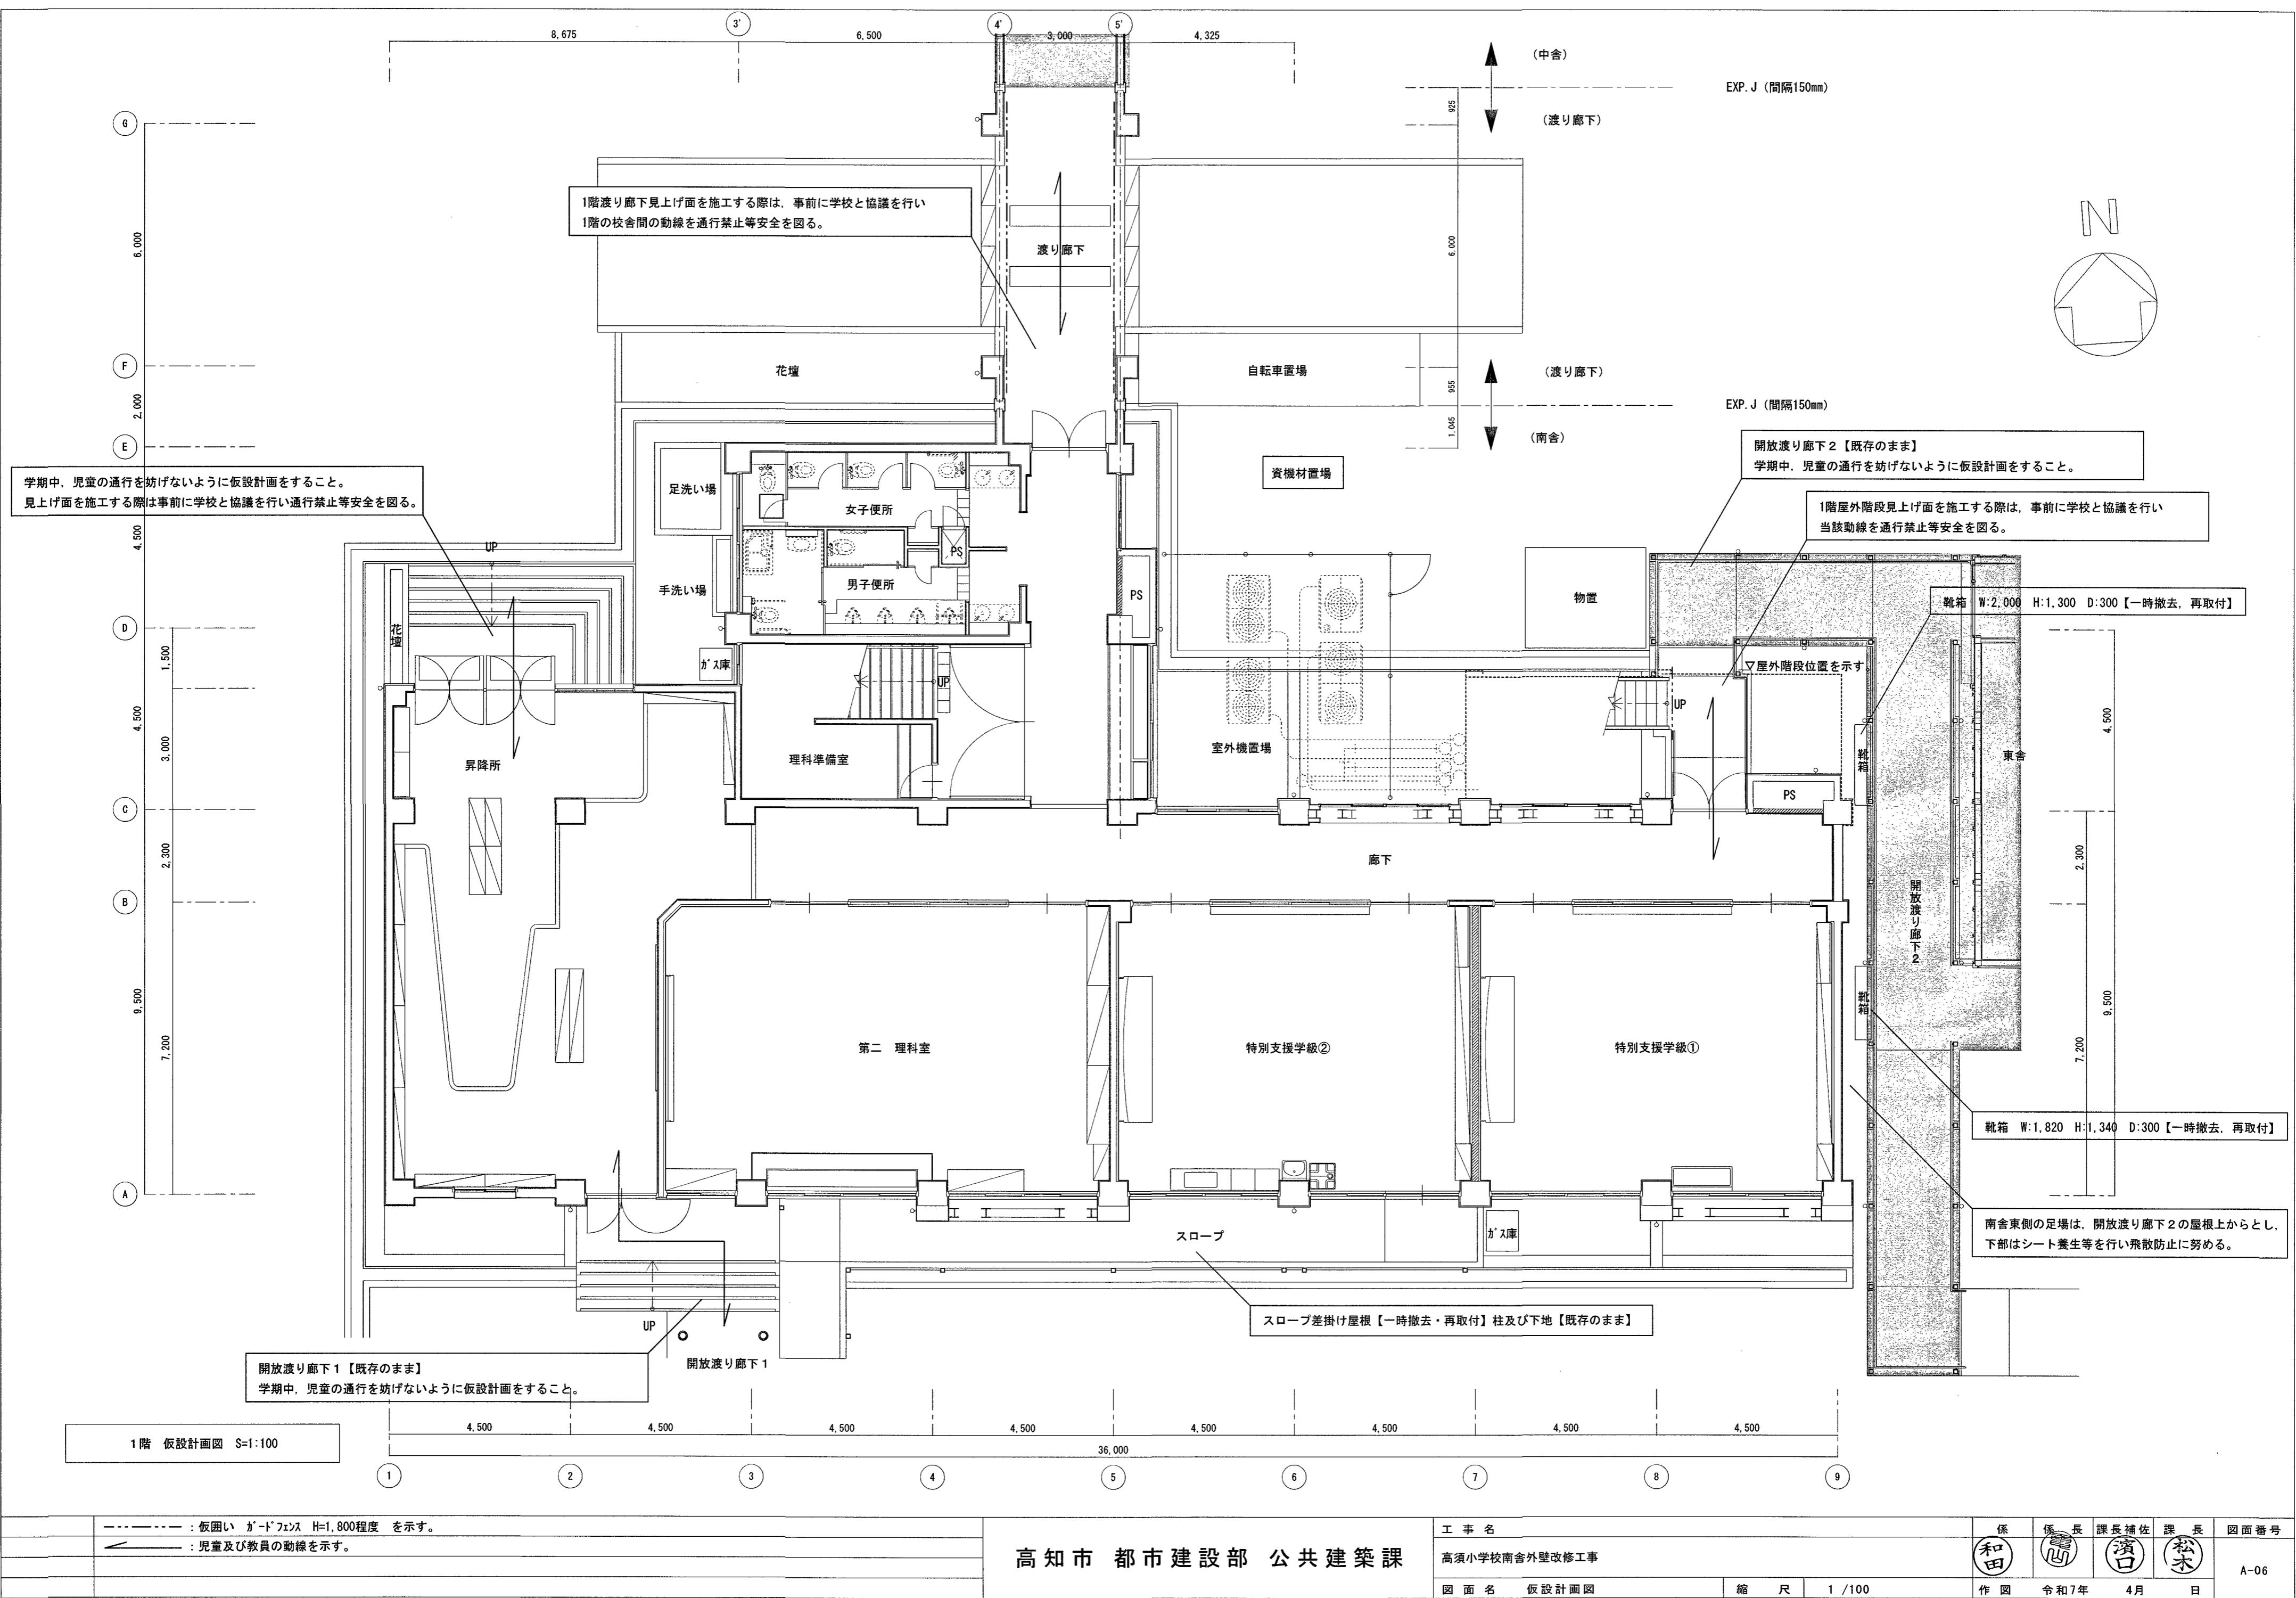

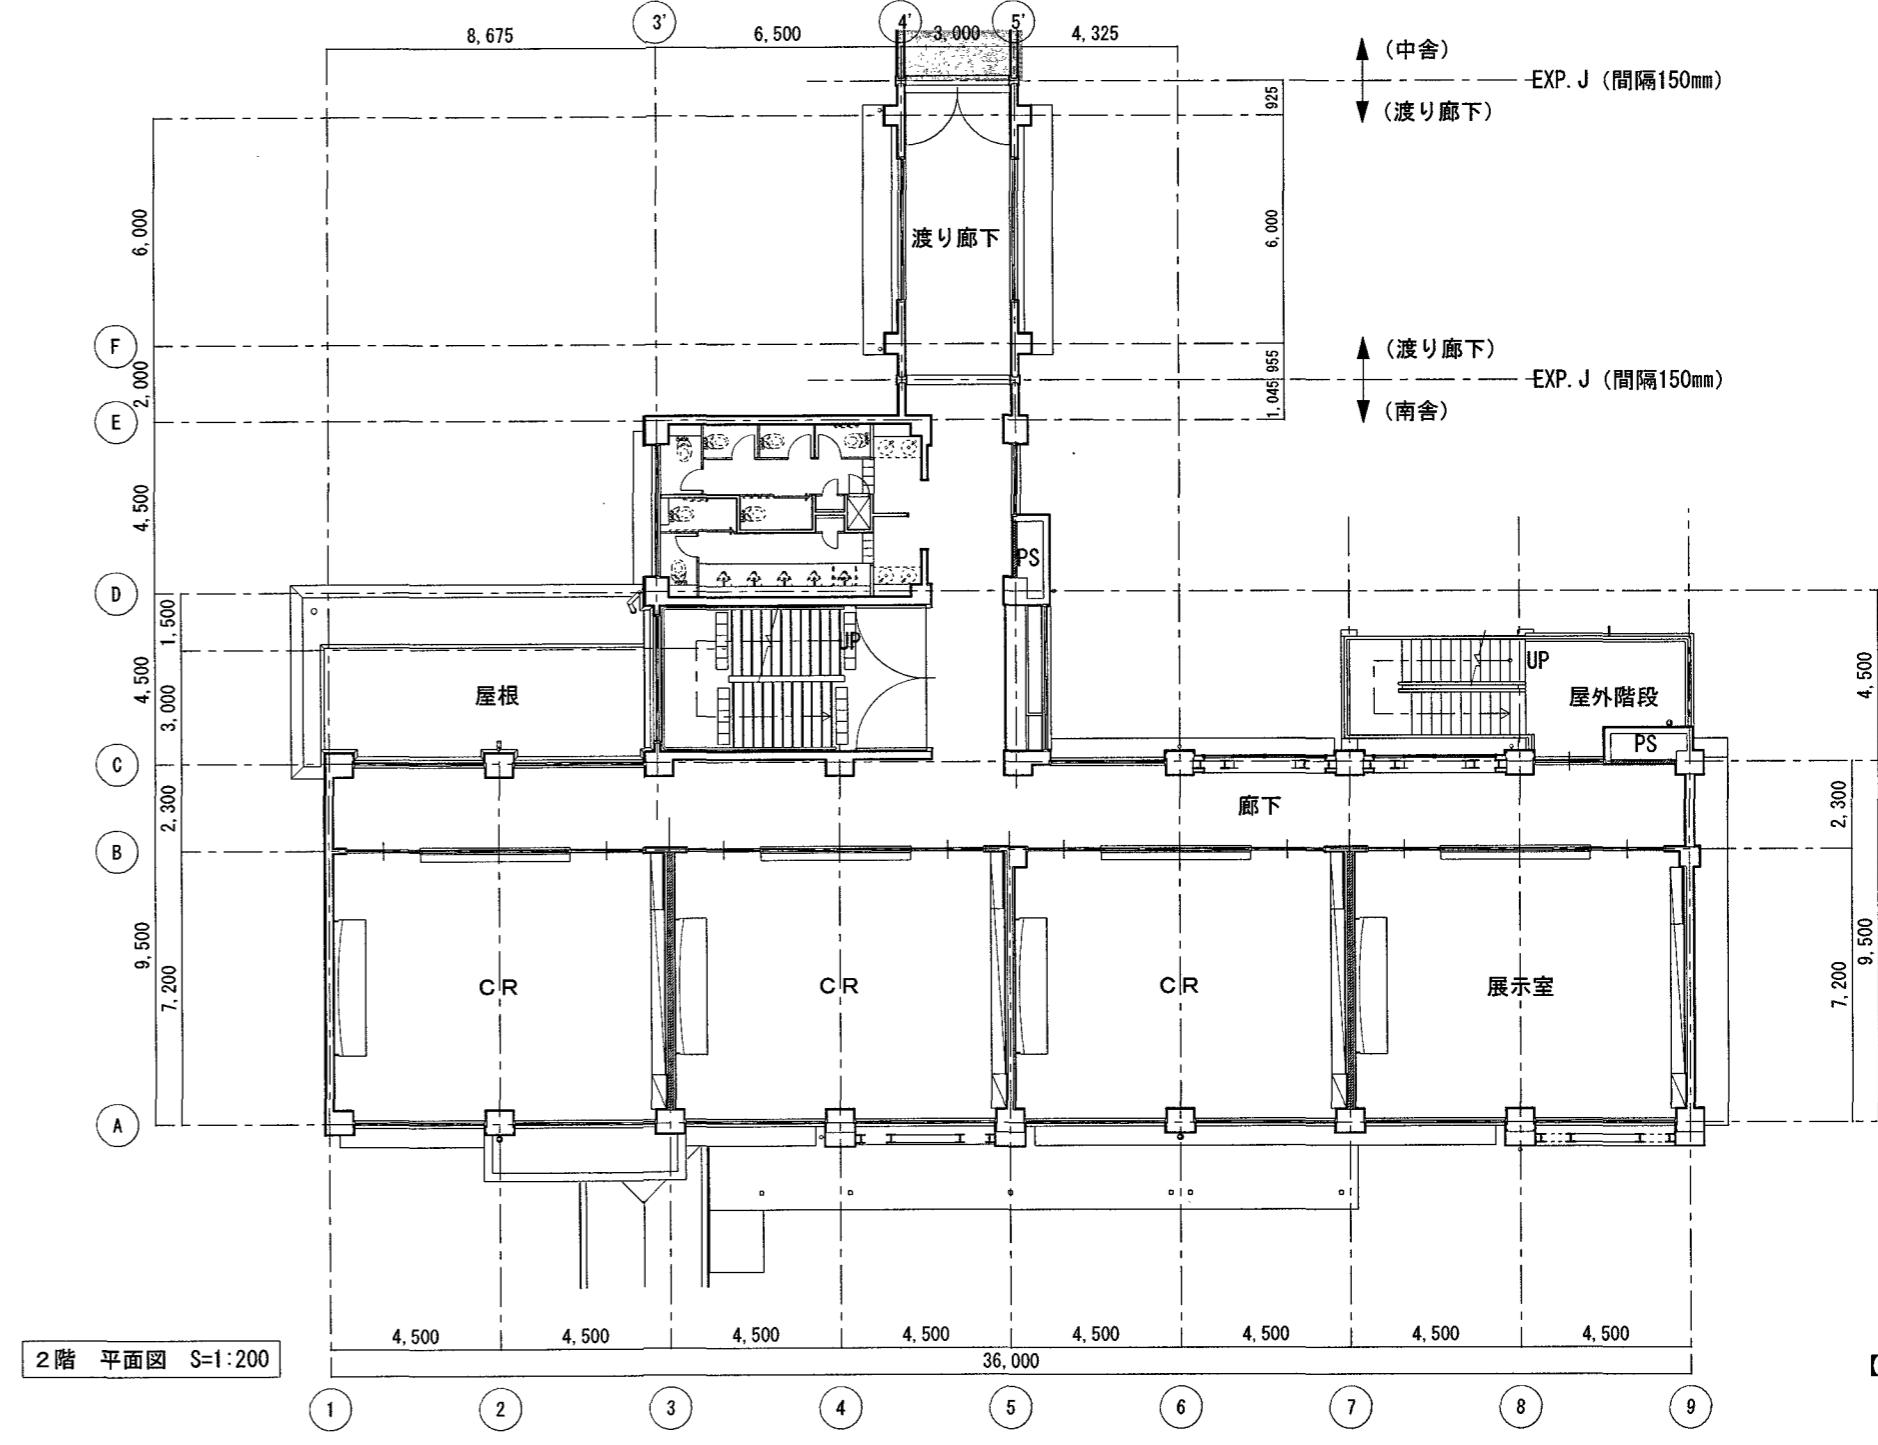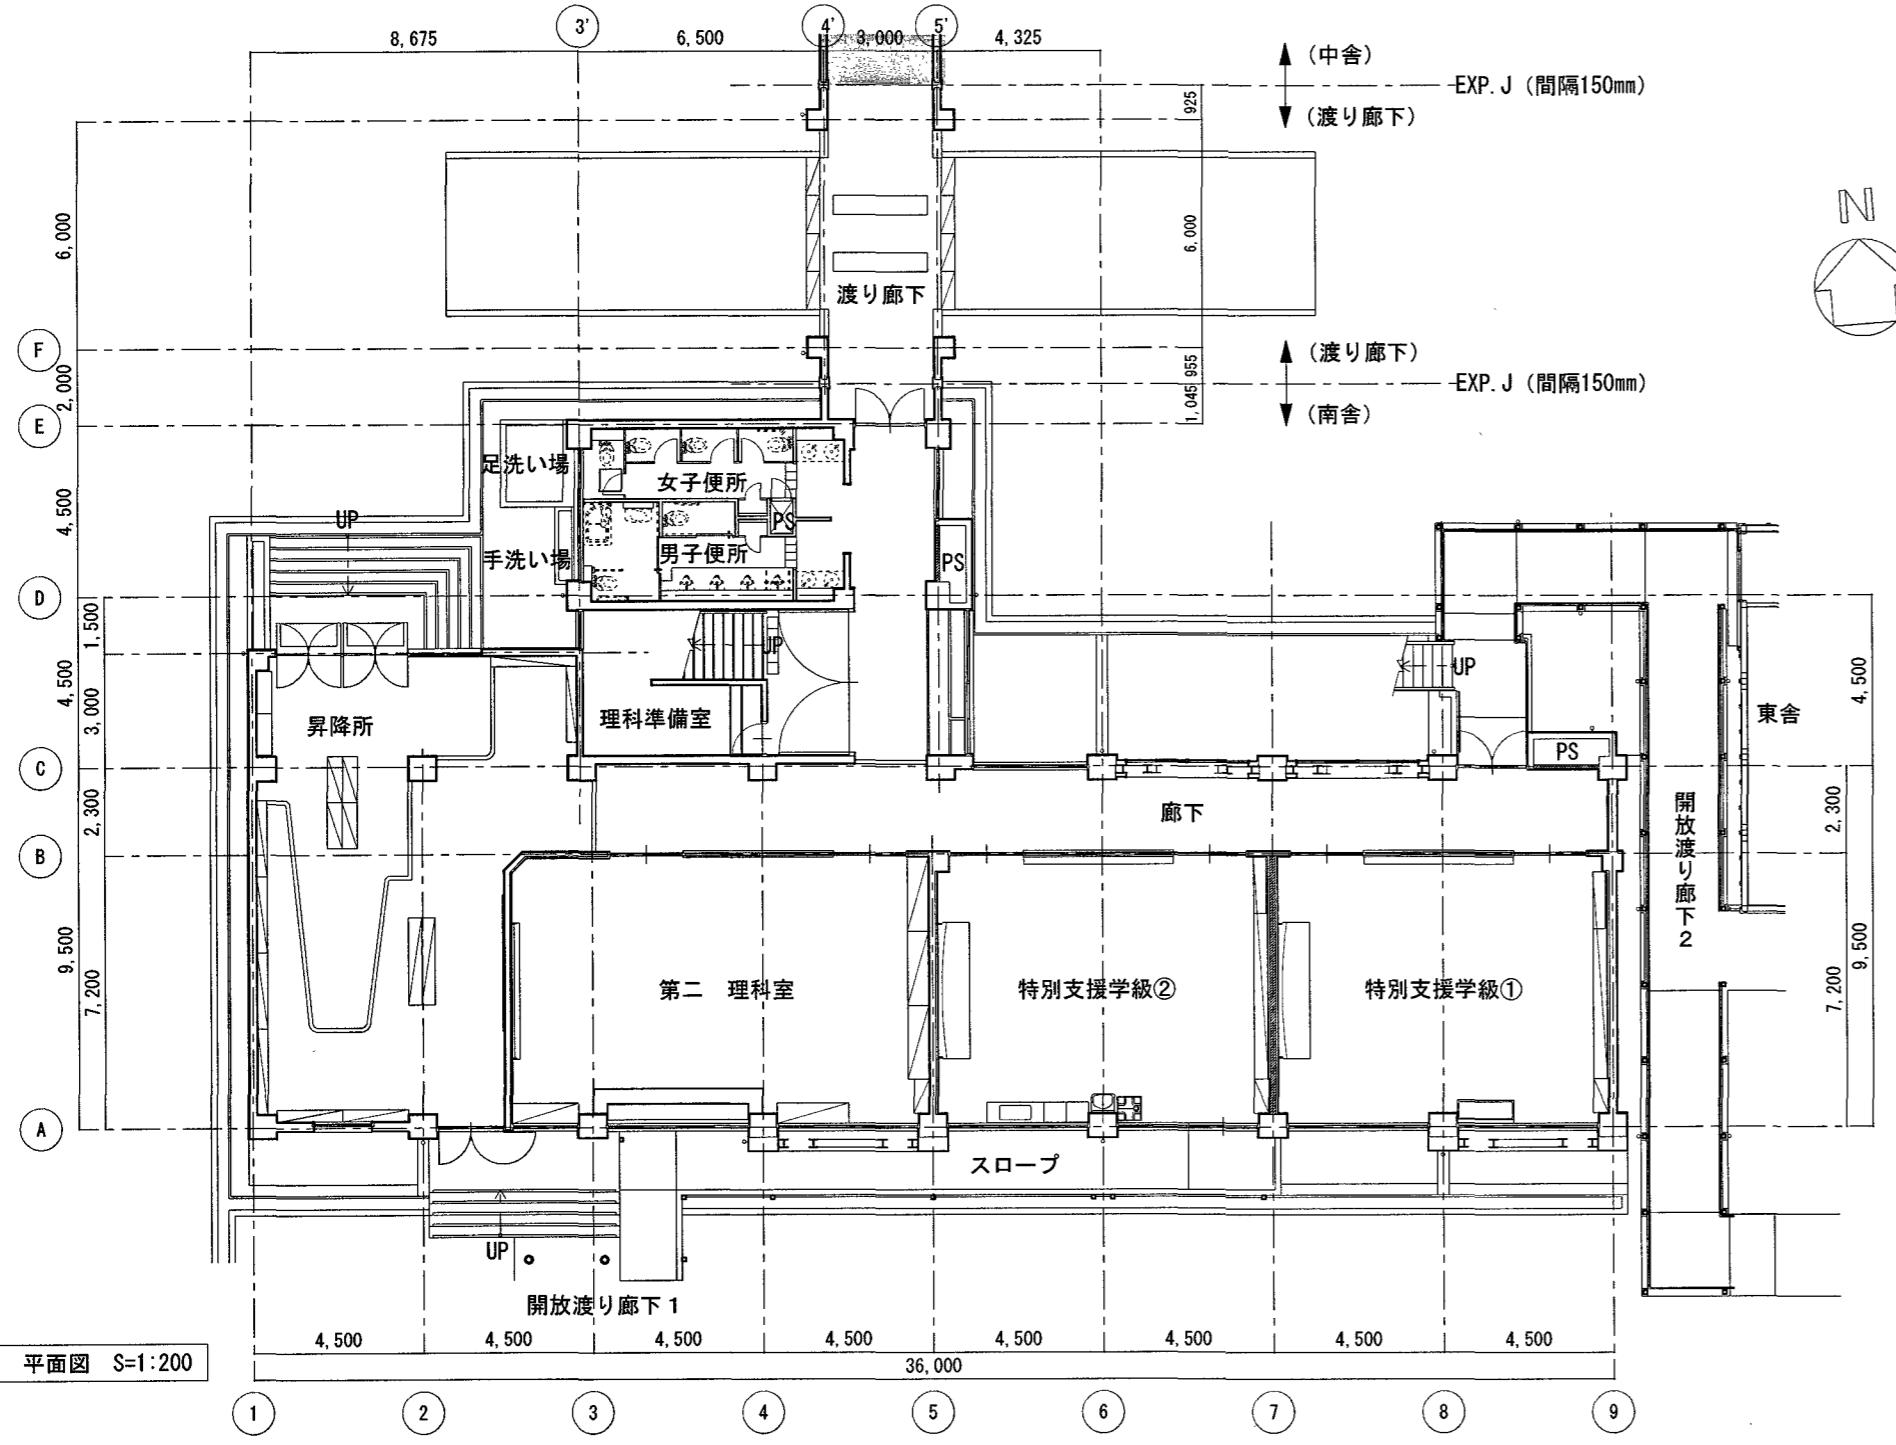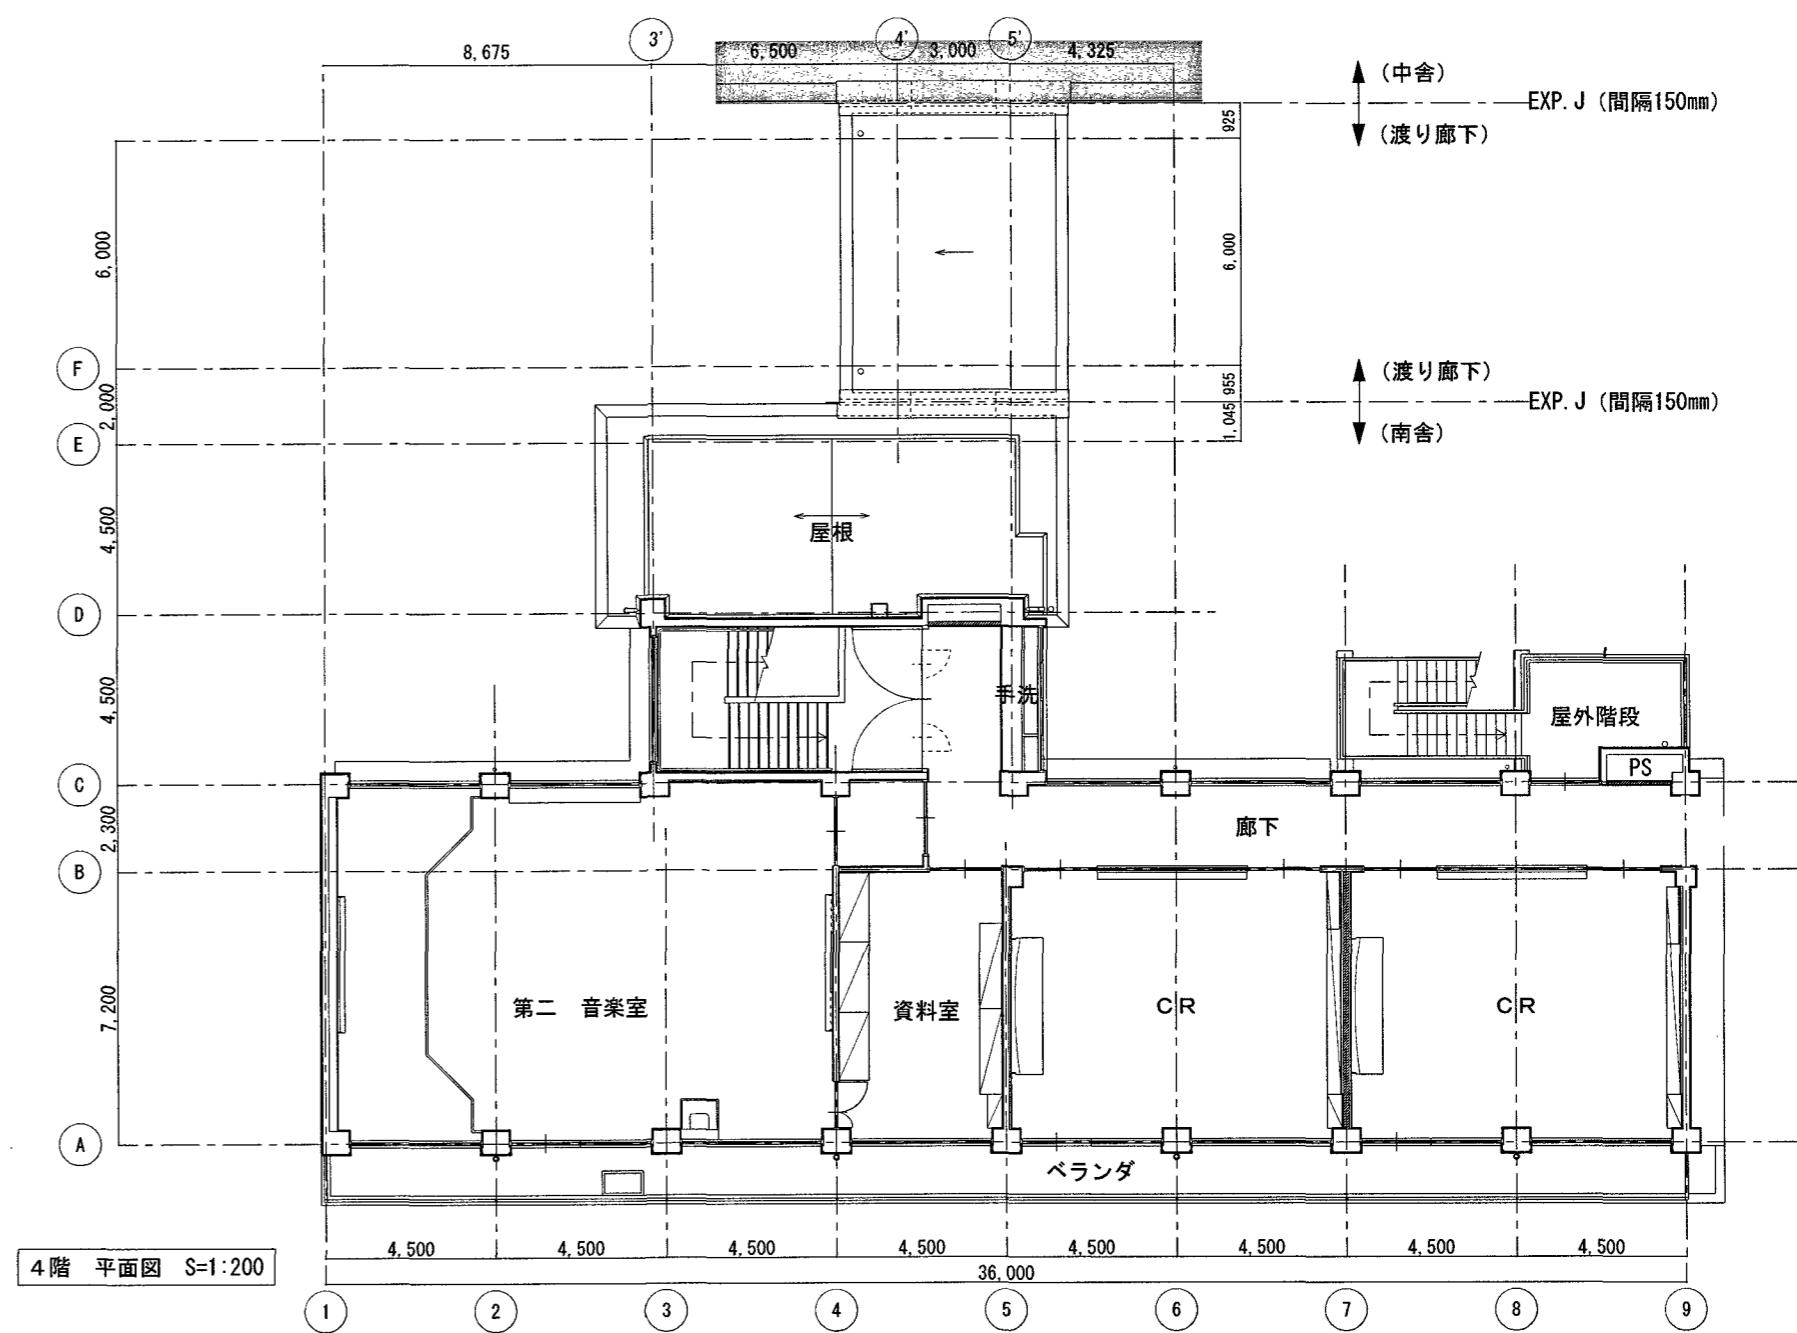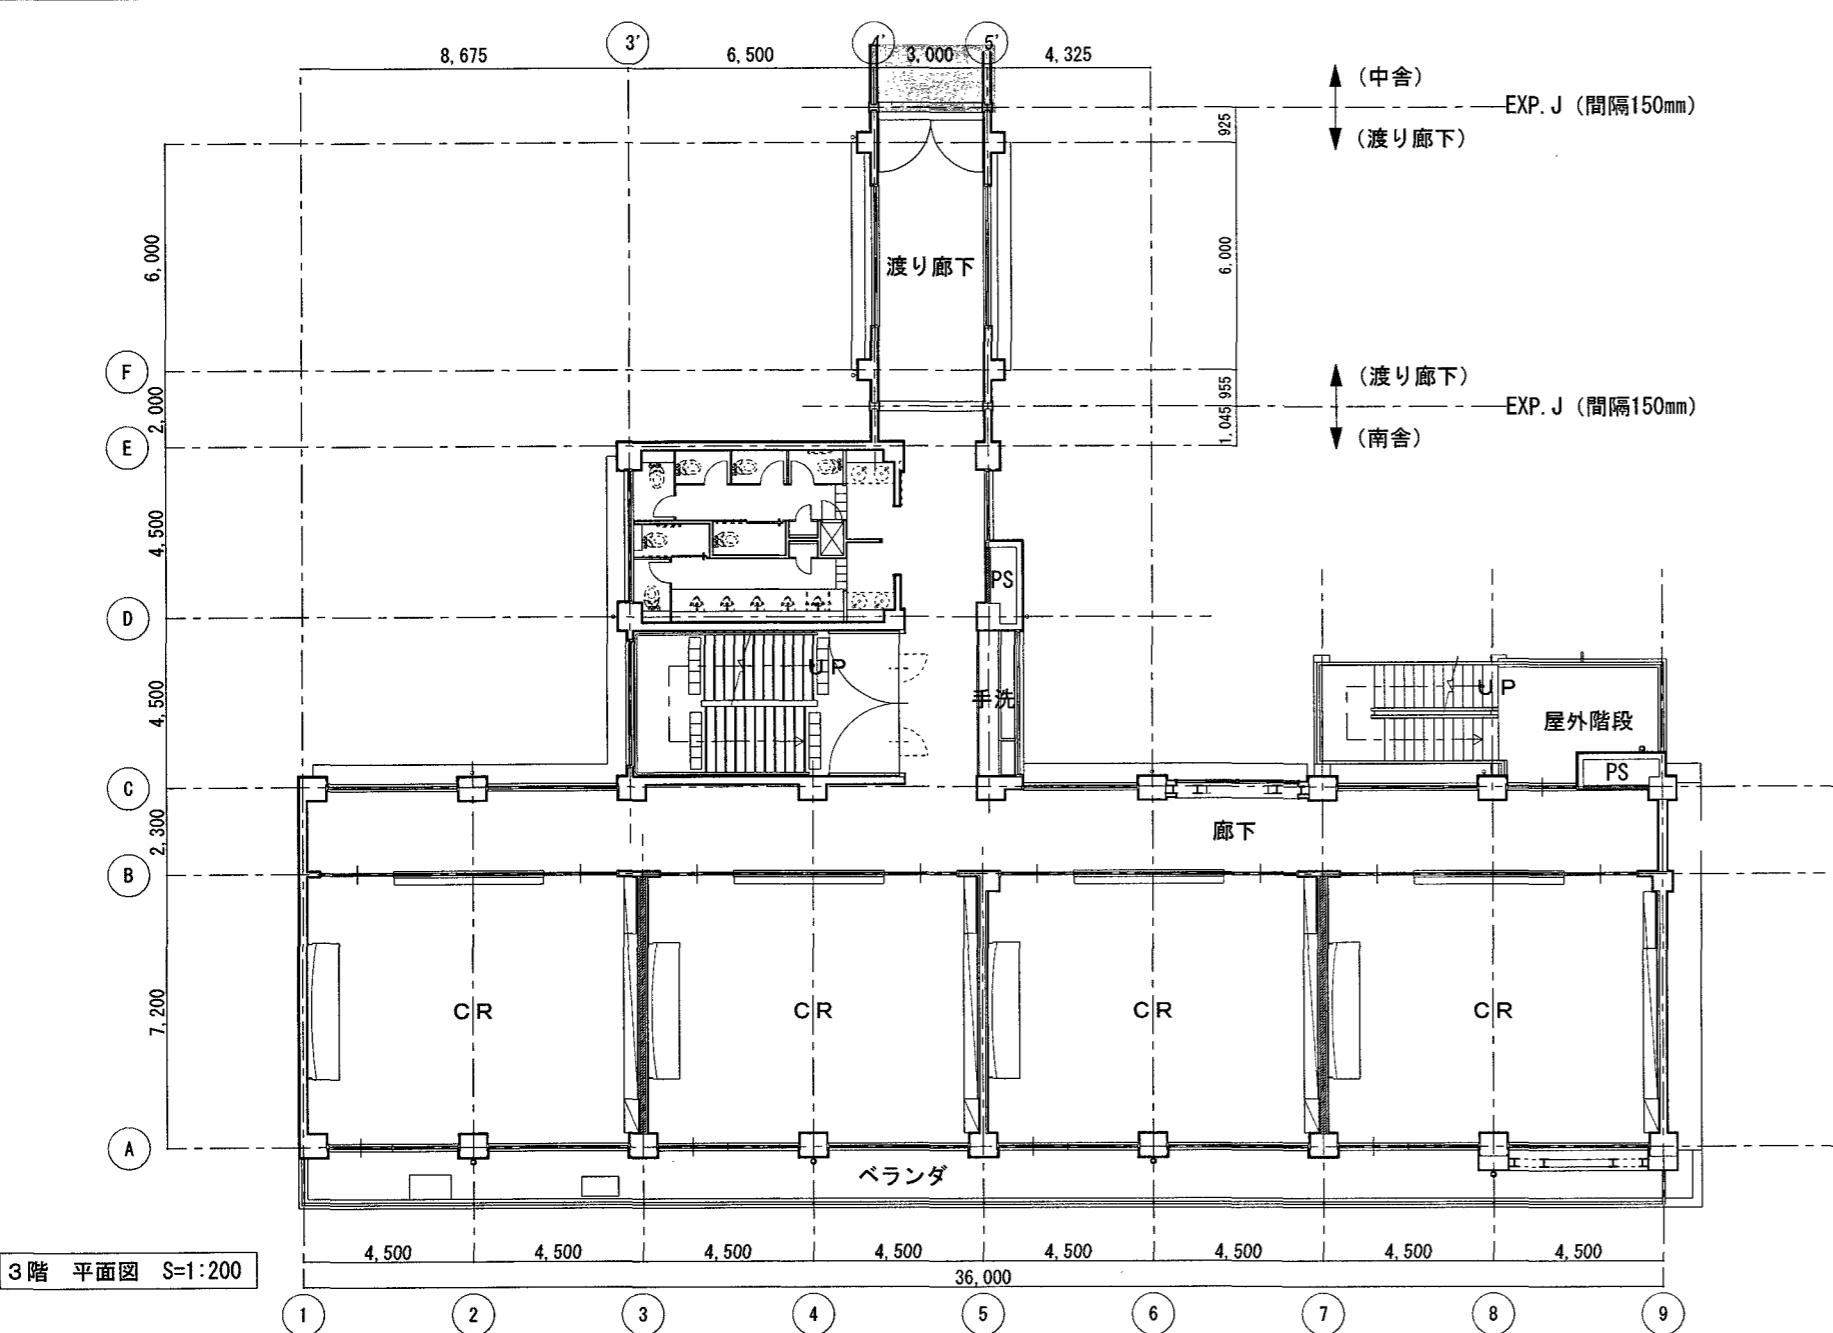


高知市 都市建設部 公共建築課

工事名	係	係長	課長補佐	課長	図面番号
高須小学校南舎外壁改修工事					A-07
図面名 平面図【参考図】	縮尺	1 / 200	作図	令和7年 4月 日	

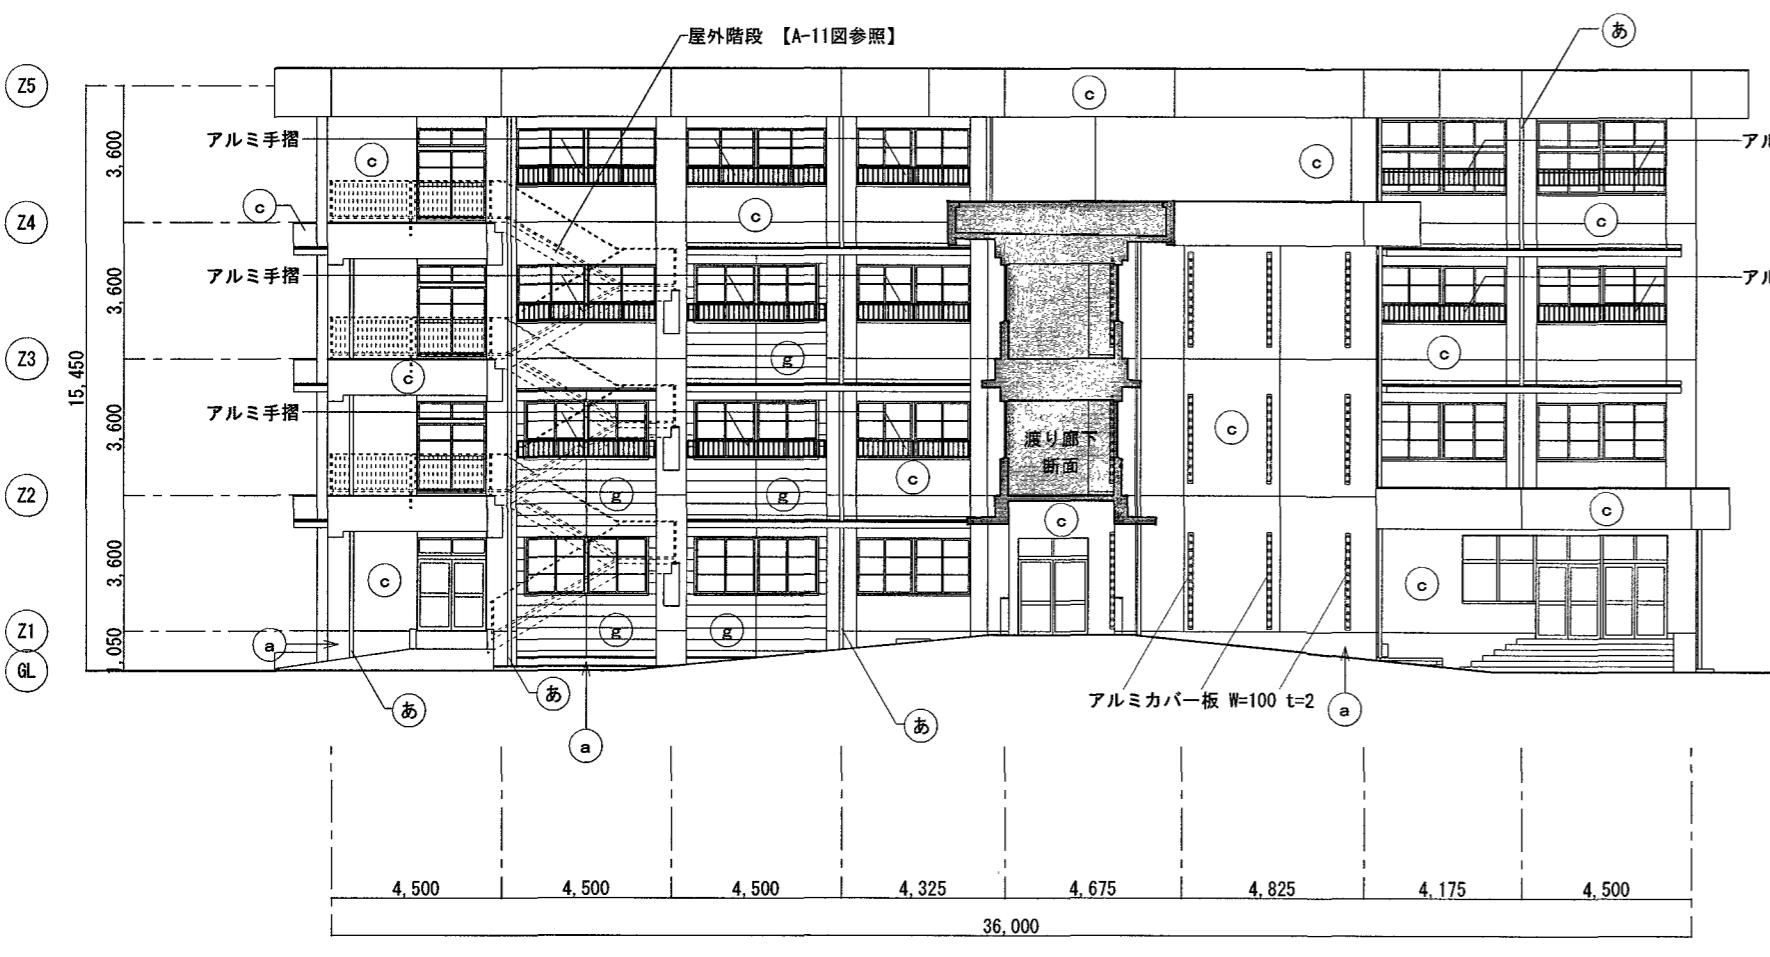

北面 立面図 S=1:200

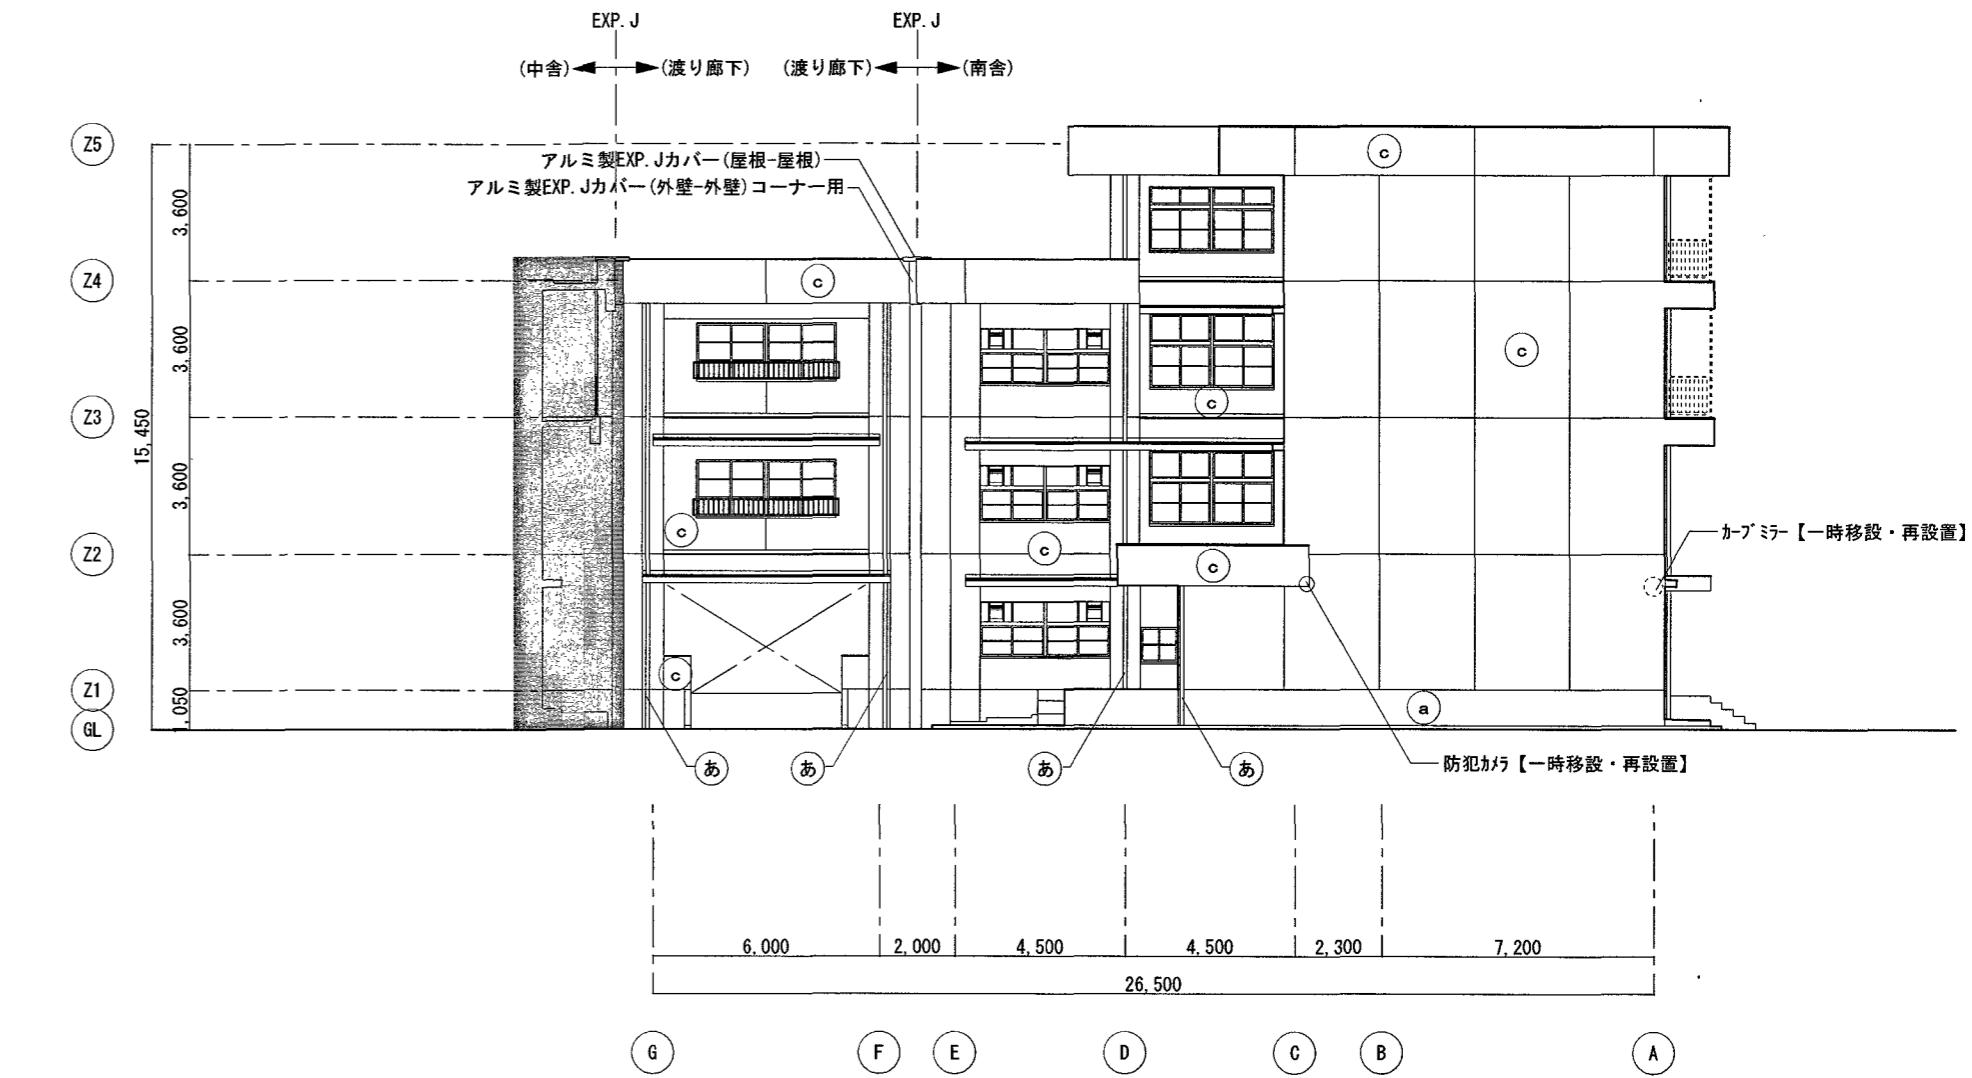

西面 立面図 S=1:200

既存仕上表	改修後仕上表
(a) モルタル刷毛引	(a) 水洗い工法
(b) -----	(b) -----
(c) 複層塗材E吹付	(c) 水洗い工法のうえ、下地調整、複層塗材E
(d) -----	(d) -----
(e) コンクリート打放し仕上	(e) 水洗い工法
(f) コンクリート打放し複層塗材E吹付	(f) 水洗い工法のうえ、下地調整、複層塗材E
(g) 押出成形セメント板t=15 複層塗材E吹付	(g) 水洗い工法のうえ、下地調整、複層塗材E
(h) ブレース鉄部：亜鉛アルミニウム溶射 DP塗	(h) 水洗い工法
(i) 横-VPφ100 DP塗(掘み金物共)	(i) 既存【撤去】、か-VPφ100(掘み金物共)【新設】


外壁改修		合計
ひび割れ (0.2以上~1.0mm未満)	自動式低圧エポキシ樹脂注入工法	10.00 m
ひび割れ (1.0mm以上)	Uカット材充填工法	
浮き (一般部)	注入口付アカビング全面Eポキシ樹脂注入工法	5.00 m <sup>2</sup>
浮き (指定部)	注入口付アカビング全面Eポキシ樹脂注入工法	5.00 m <sup>2</sup>
浮き (狭幅部)	注入口付アカビング全面Eポキシ樹脂注入工法	1.00 m <sup>2</sup>
欠損	充填工法 (Eポキシ樹脂モルタル)	

\* 数量及び工法は想定とし、施工数量調査の結果により変更する。

\* (g)、EXP.Jカバー、アルミカバー板及び 部は、施工数量調査範囲外とする。

\* 外壁面既存サッシ廻りシーリング打替え MS-2(15×10)二重水切り共

\* 目地シーリング打替え MS-2(15×15)たてよこ共

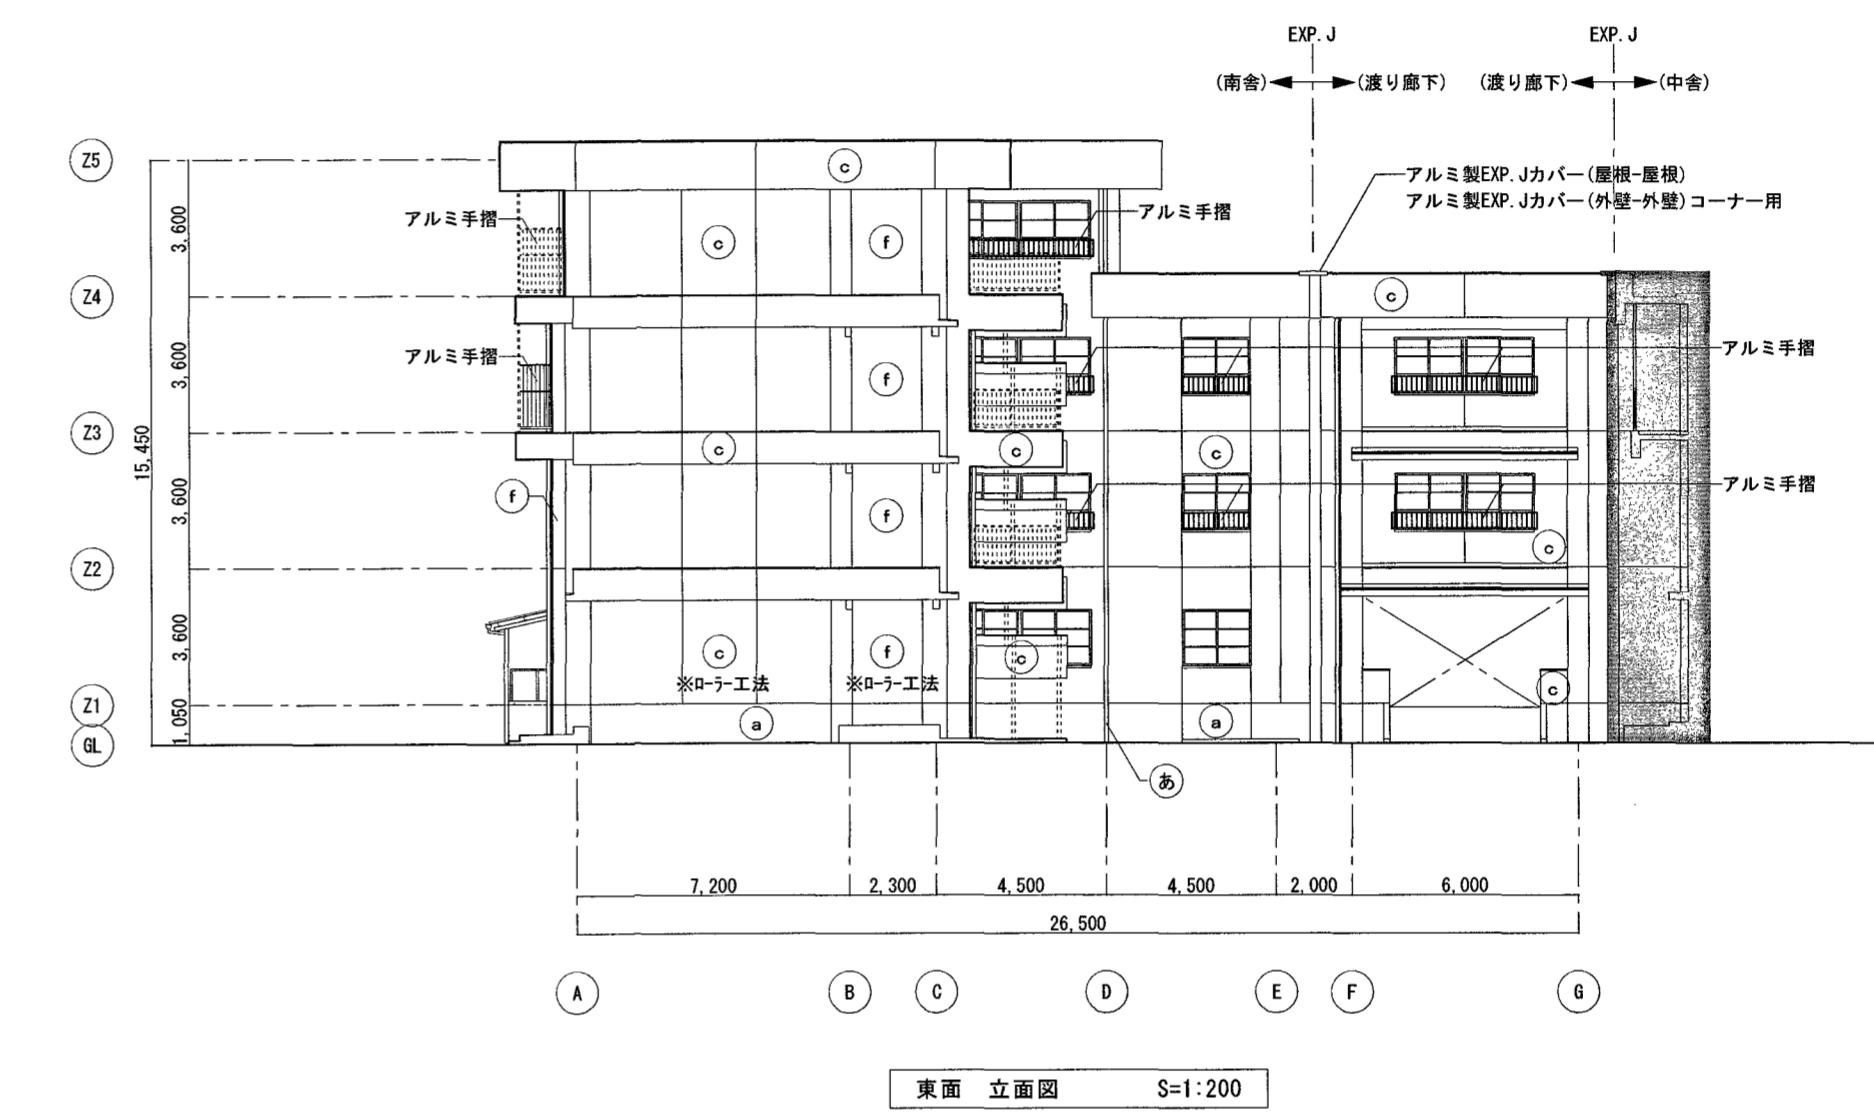


既存仕上表		改修後仕上表	
a	モルタル刷毛引	a	水洗い工法
b	---	b	---
c	複層塗材E吹付	c	水洗い工法のうえ、下地調整、複層塗材E
d	---	d	---
e	コンクリート打放し仕上	e	水洗い工法
f	コンクリート打放し複層塗材E吹付	f	水洗い工法のうえ、下地調整、複層塗材E
g	押出成形セメント板t=15 複層塗材E吹付	g	水洗い工法のうえ、下地調整、複層塗材E
h	プレース鉄部：亜鉛アルミニウム溶射 DP塗	h	水洗い工法
あ	樋-VPφ100 DP塗(樋み金物共)	あ	既存【撤去】、か-VPφ100 (樋み金物共) 【新設】

外壁改修	
ひび割れ (0.2以上~1.0mm未満)	自動式低圧エポキシ樹脂注入工法
ひび割れ (1.0mm以上)	Uカット材充填工法
浮き (一般部)	注入口付アンカーリング全面Eポキシ樹脂注入工法
浮き (指定部)	注入口付アンカーリング全面Eポキシ樹脂注入工法
浮き (接幅部)	注入口付アンカーリング全面Eポキシ樹脂注入工法
欠損	充填工法 (Eポキシ樹脂モルタル)

\* (g) , EXP. Jカバー, アルミカバー板及び 部は、施工数量調査範囲外とする。

\* 外壁面既存サッキンシーリング打替え MS-2(15×10)二重水切り共

\* 目地シーリング打替え MS-2(15×15)たてよこ共

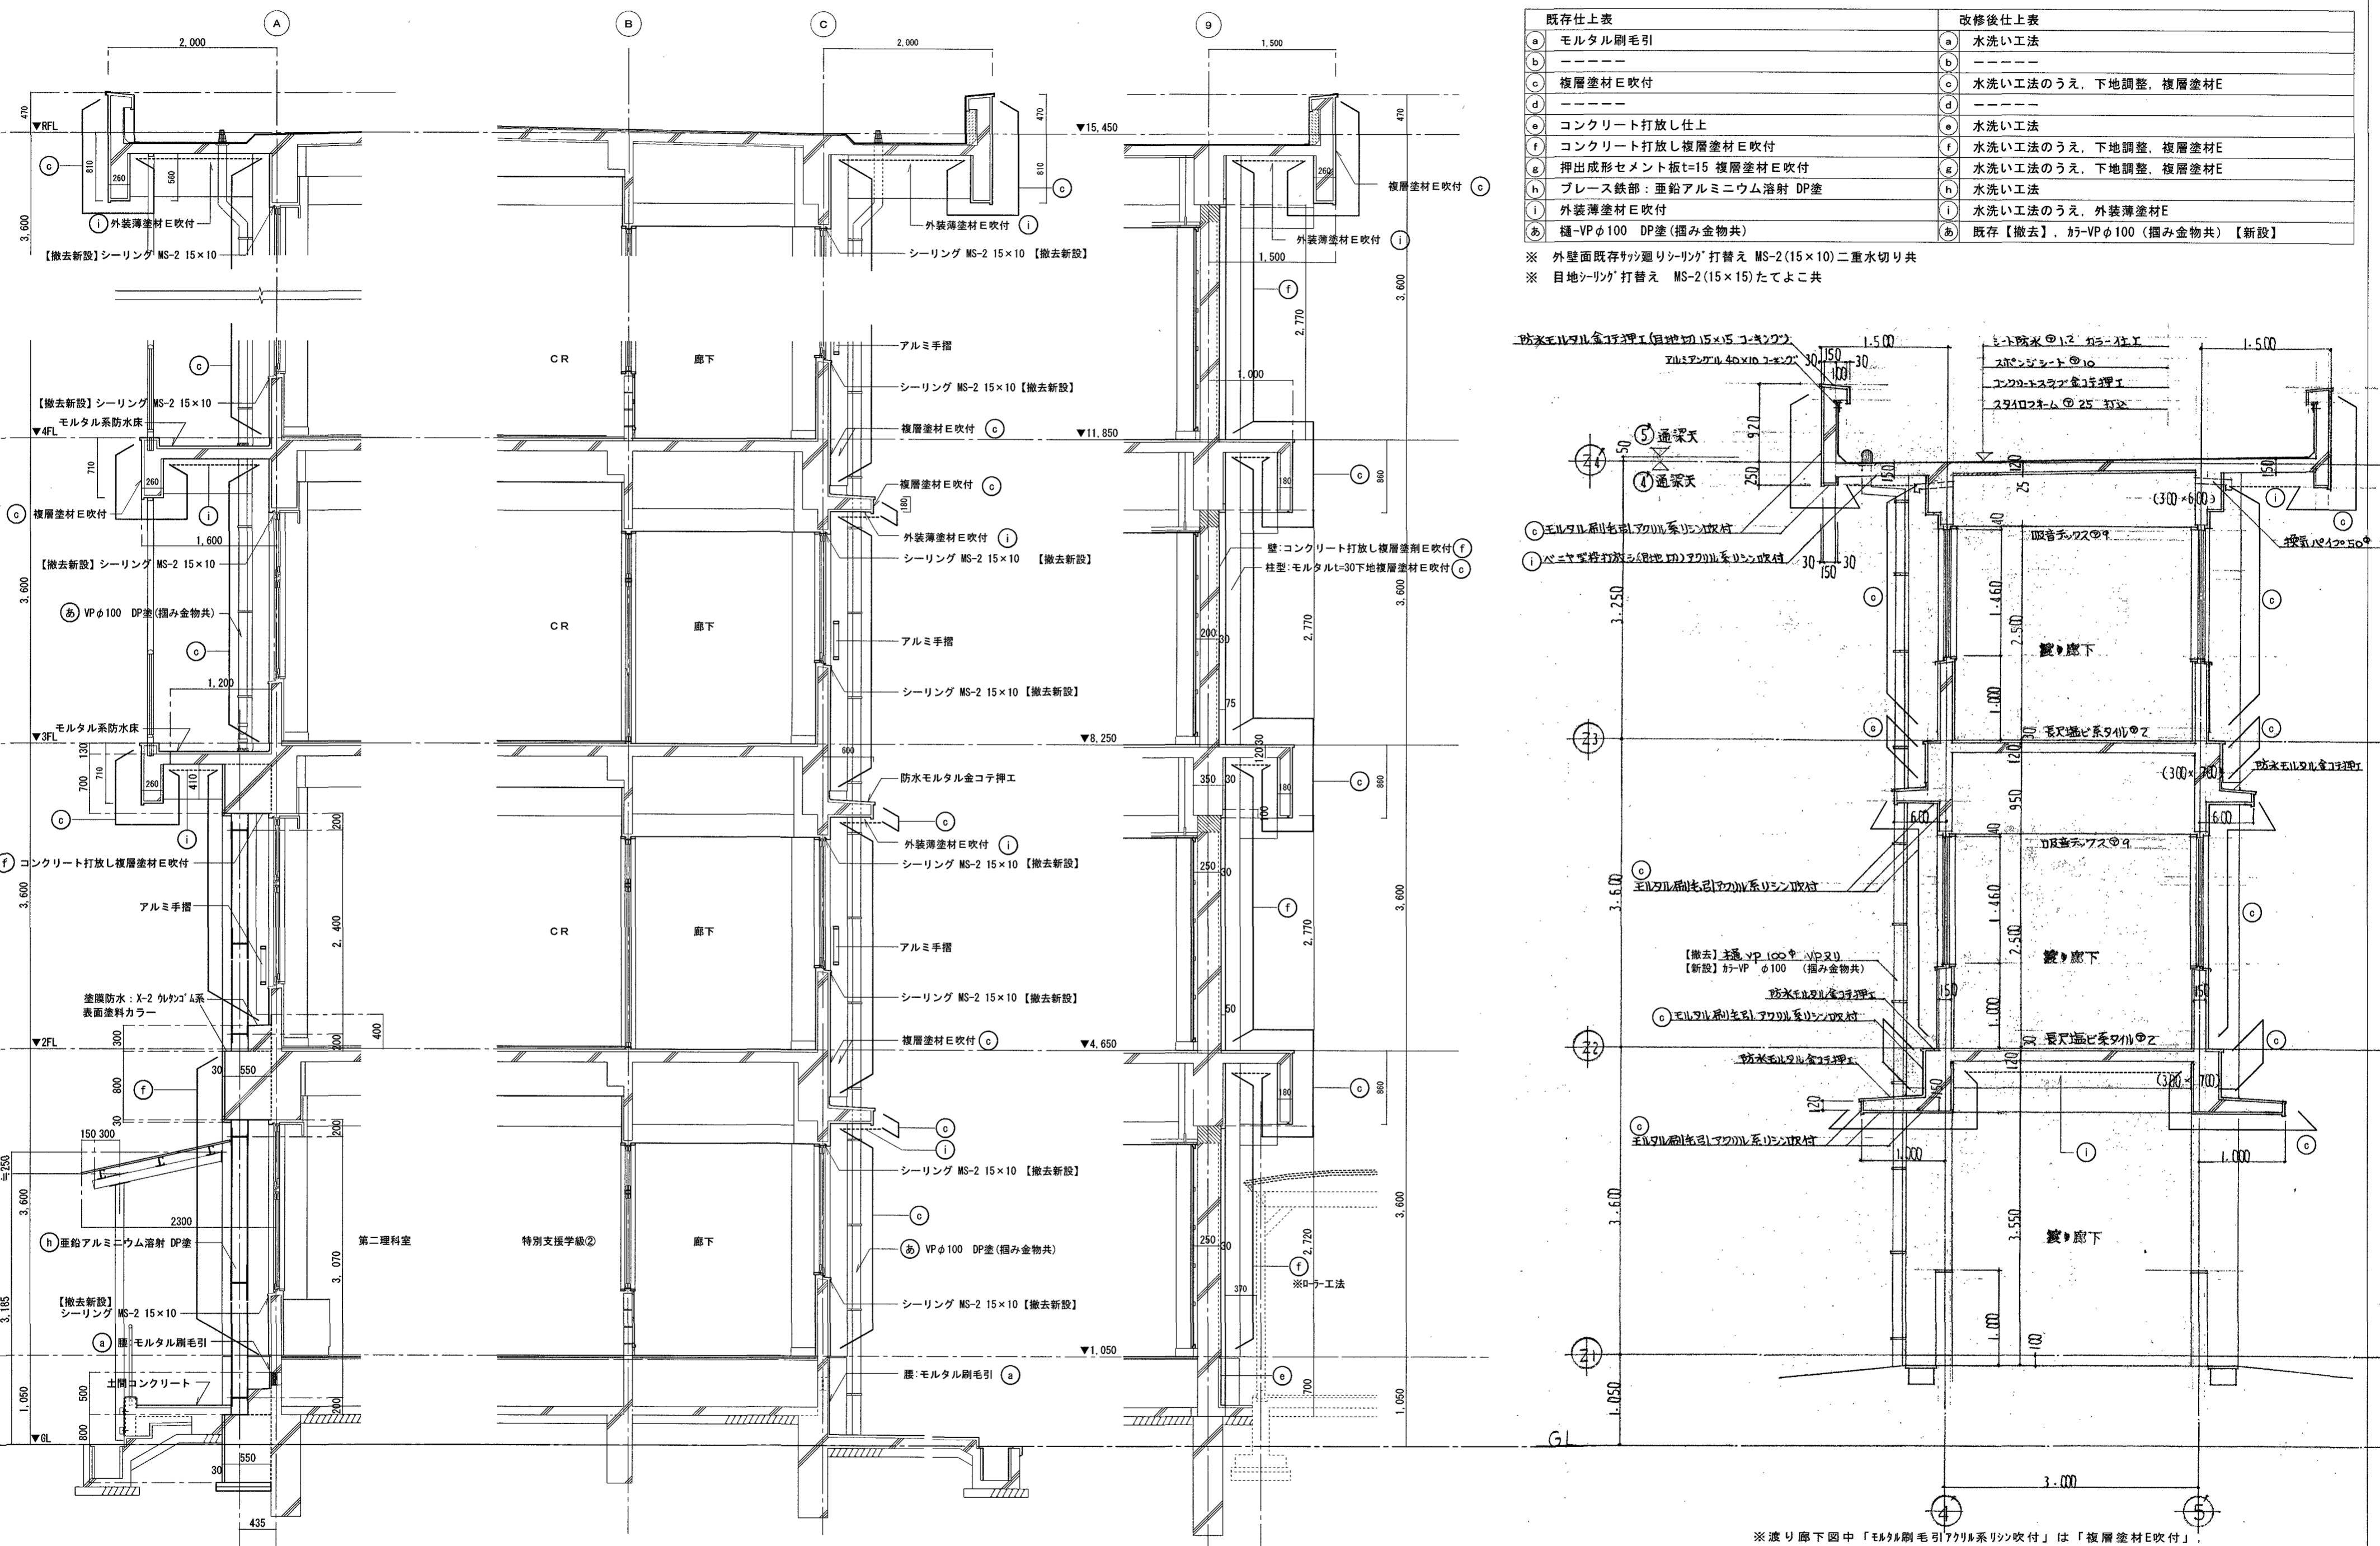

工事名	係	係長	課長補佐	課長	図面番号
高須小学校南舎外壁改修工事	木口田	清口	松木		A-10
図面名 矩計図	縮尺	1 / 50	作図	令和7年 4月 日	



※ 仕上表記号及び、【撤去新設】の記載がないものは既存のまます。

### 高知市 都市建設部 公共建築課

※ 渡り廊下図中「モルタル刷毛引アクリル系リシン吹付」は「複層塗材E吹付」

「ヘニ型枠打放しアクリル系リシン吹付」は「外装薄塗材E吹付」と読み替える。

既存仕上表	改修後仕上表
a モルタル刷毛引	a 水洗い工法
b	b
c 複層塗材E吹付	c 水洗い工法のうえ、下地調整、複層塗材E
d	d
e コンクリート打放し仕上	e 水洗い工法
f コンクリート打放し複層塗材E吹付	f 水洗い工法のうえ、下地調整、複層塗材E
g 押出成形セメント板t=15 複層塗材E吹付	g 水洗い工法のうえ、下地調整、複層塗材E
h ブリース鉄部：亜鉛アルミニウム溶射 DP塗	h 水洗い工法
i 外装薄塗材E吹付	i 水洗い工法のうえ、外装薄塗材E

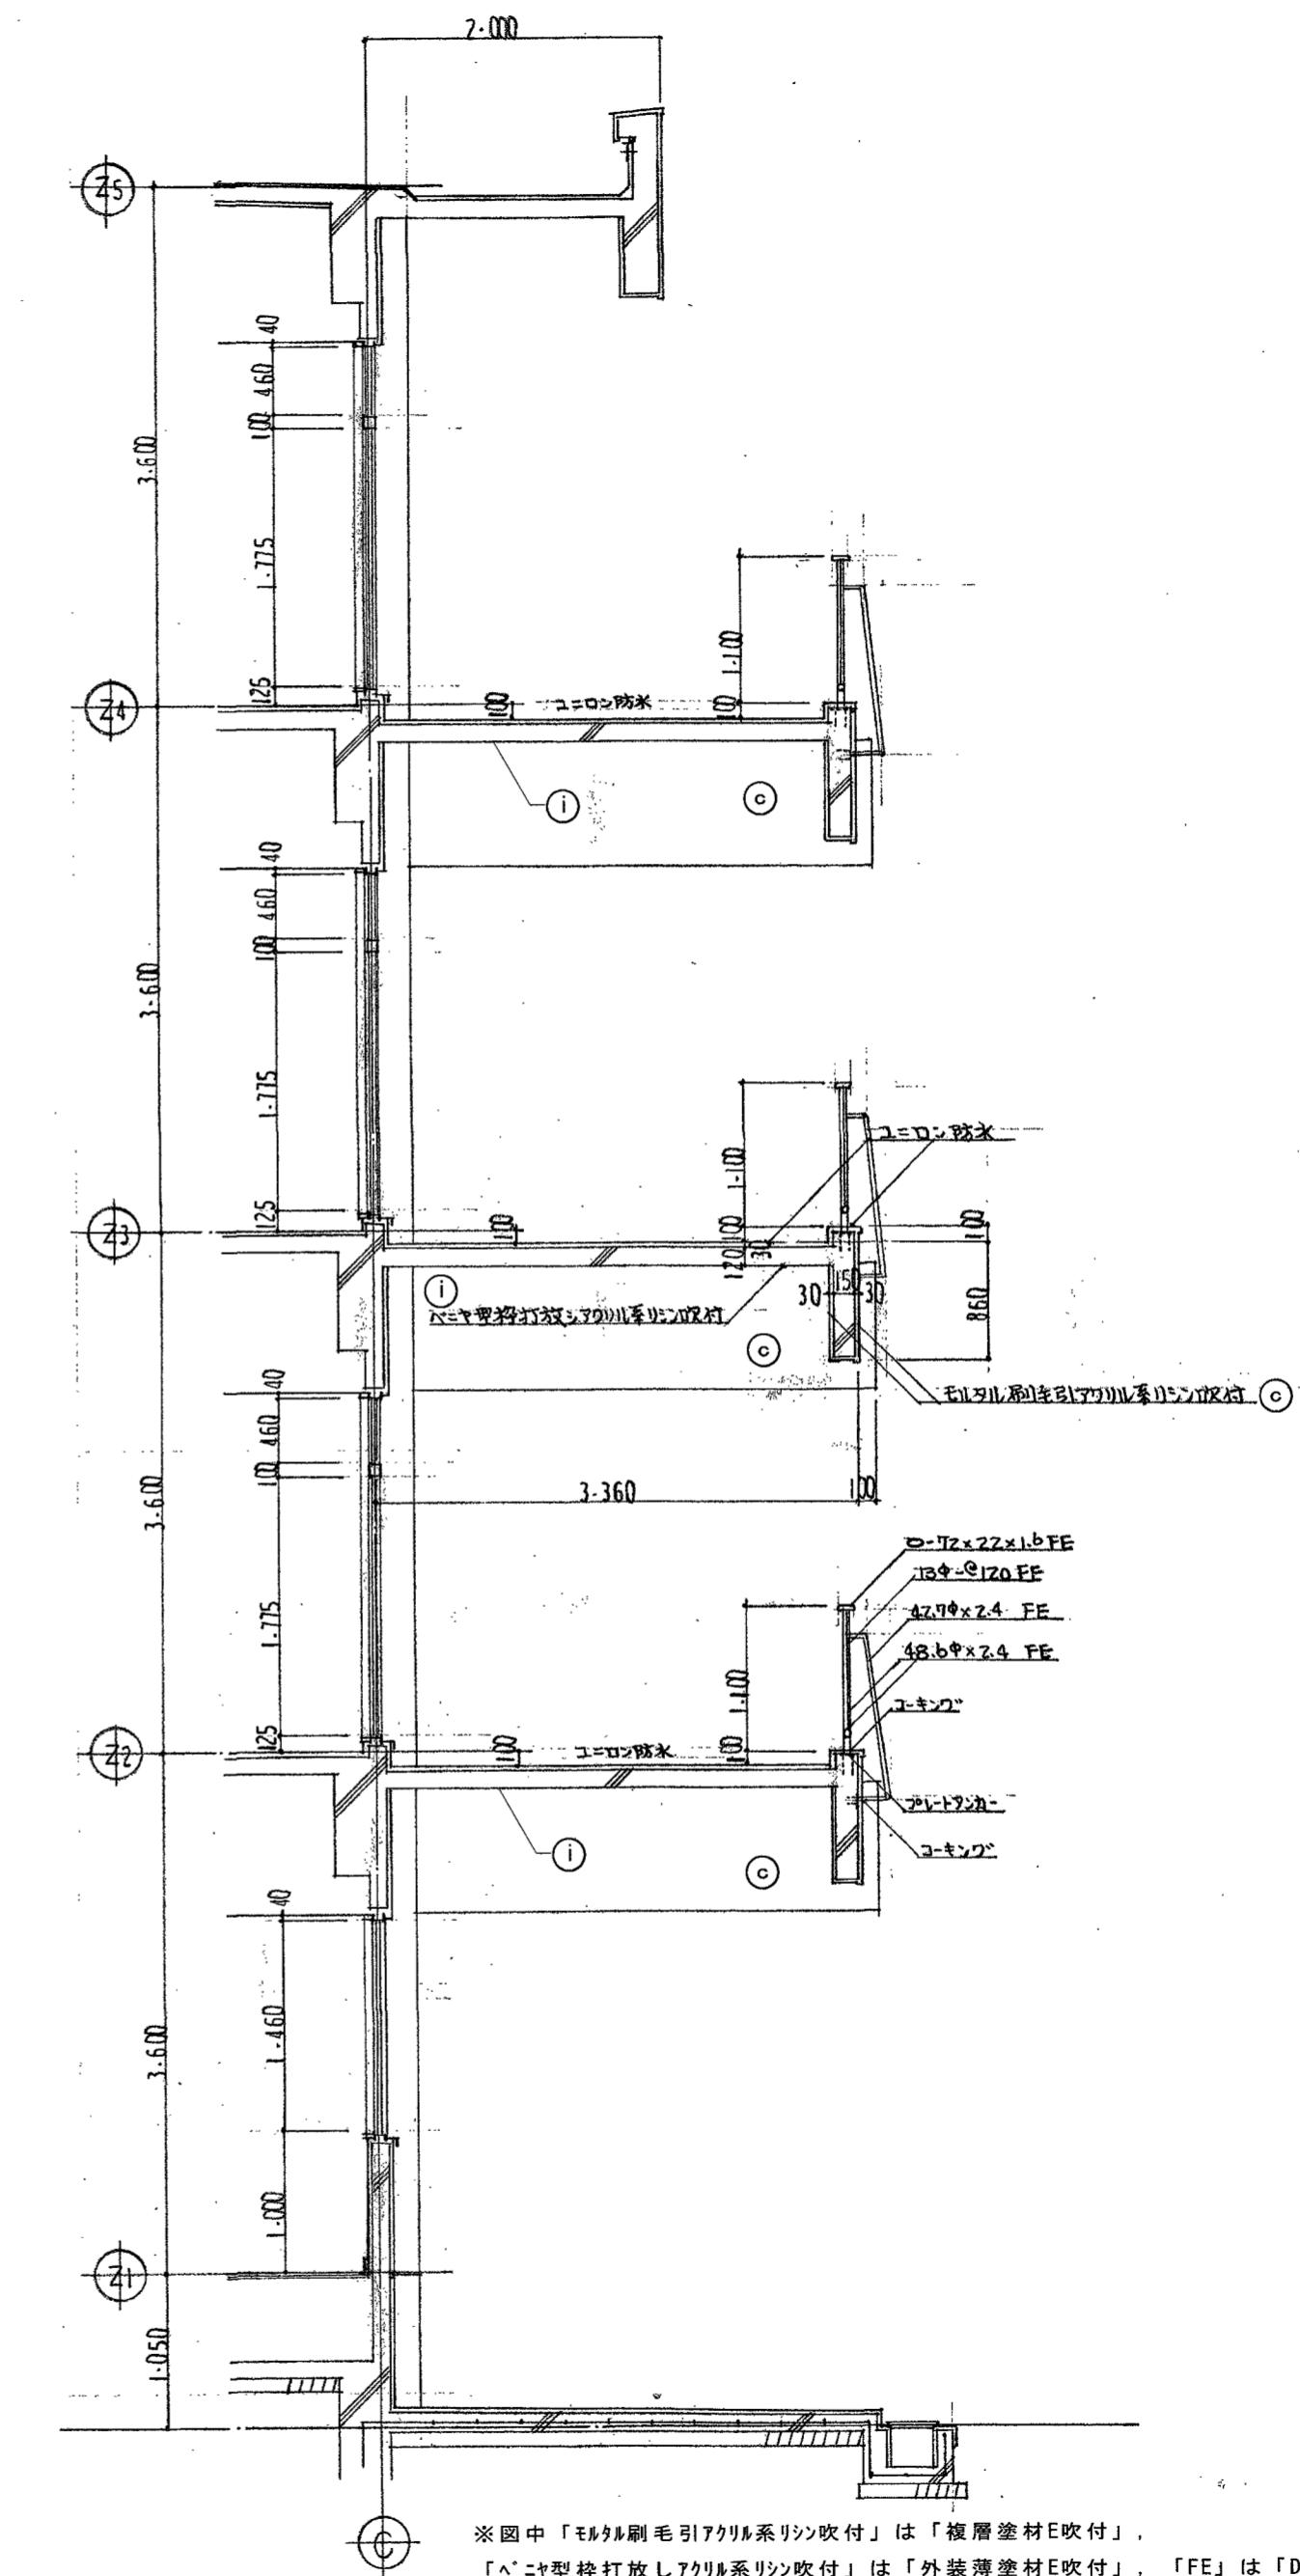
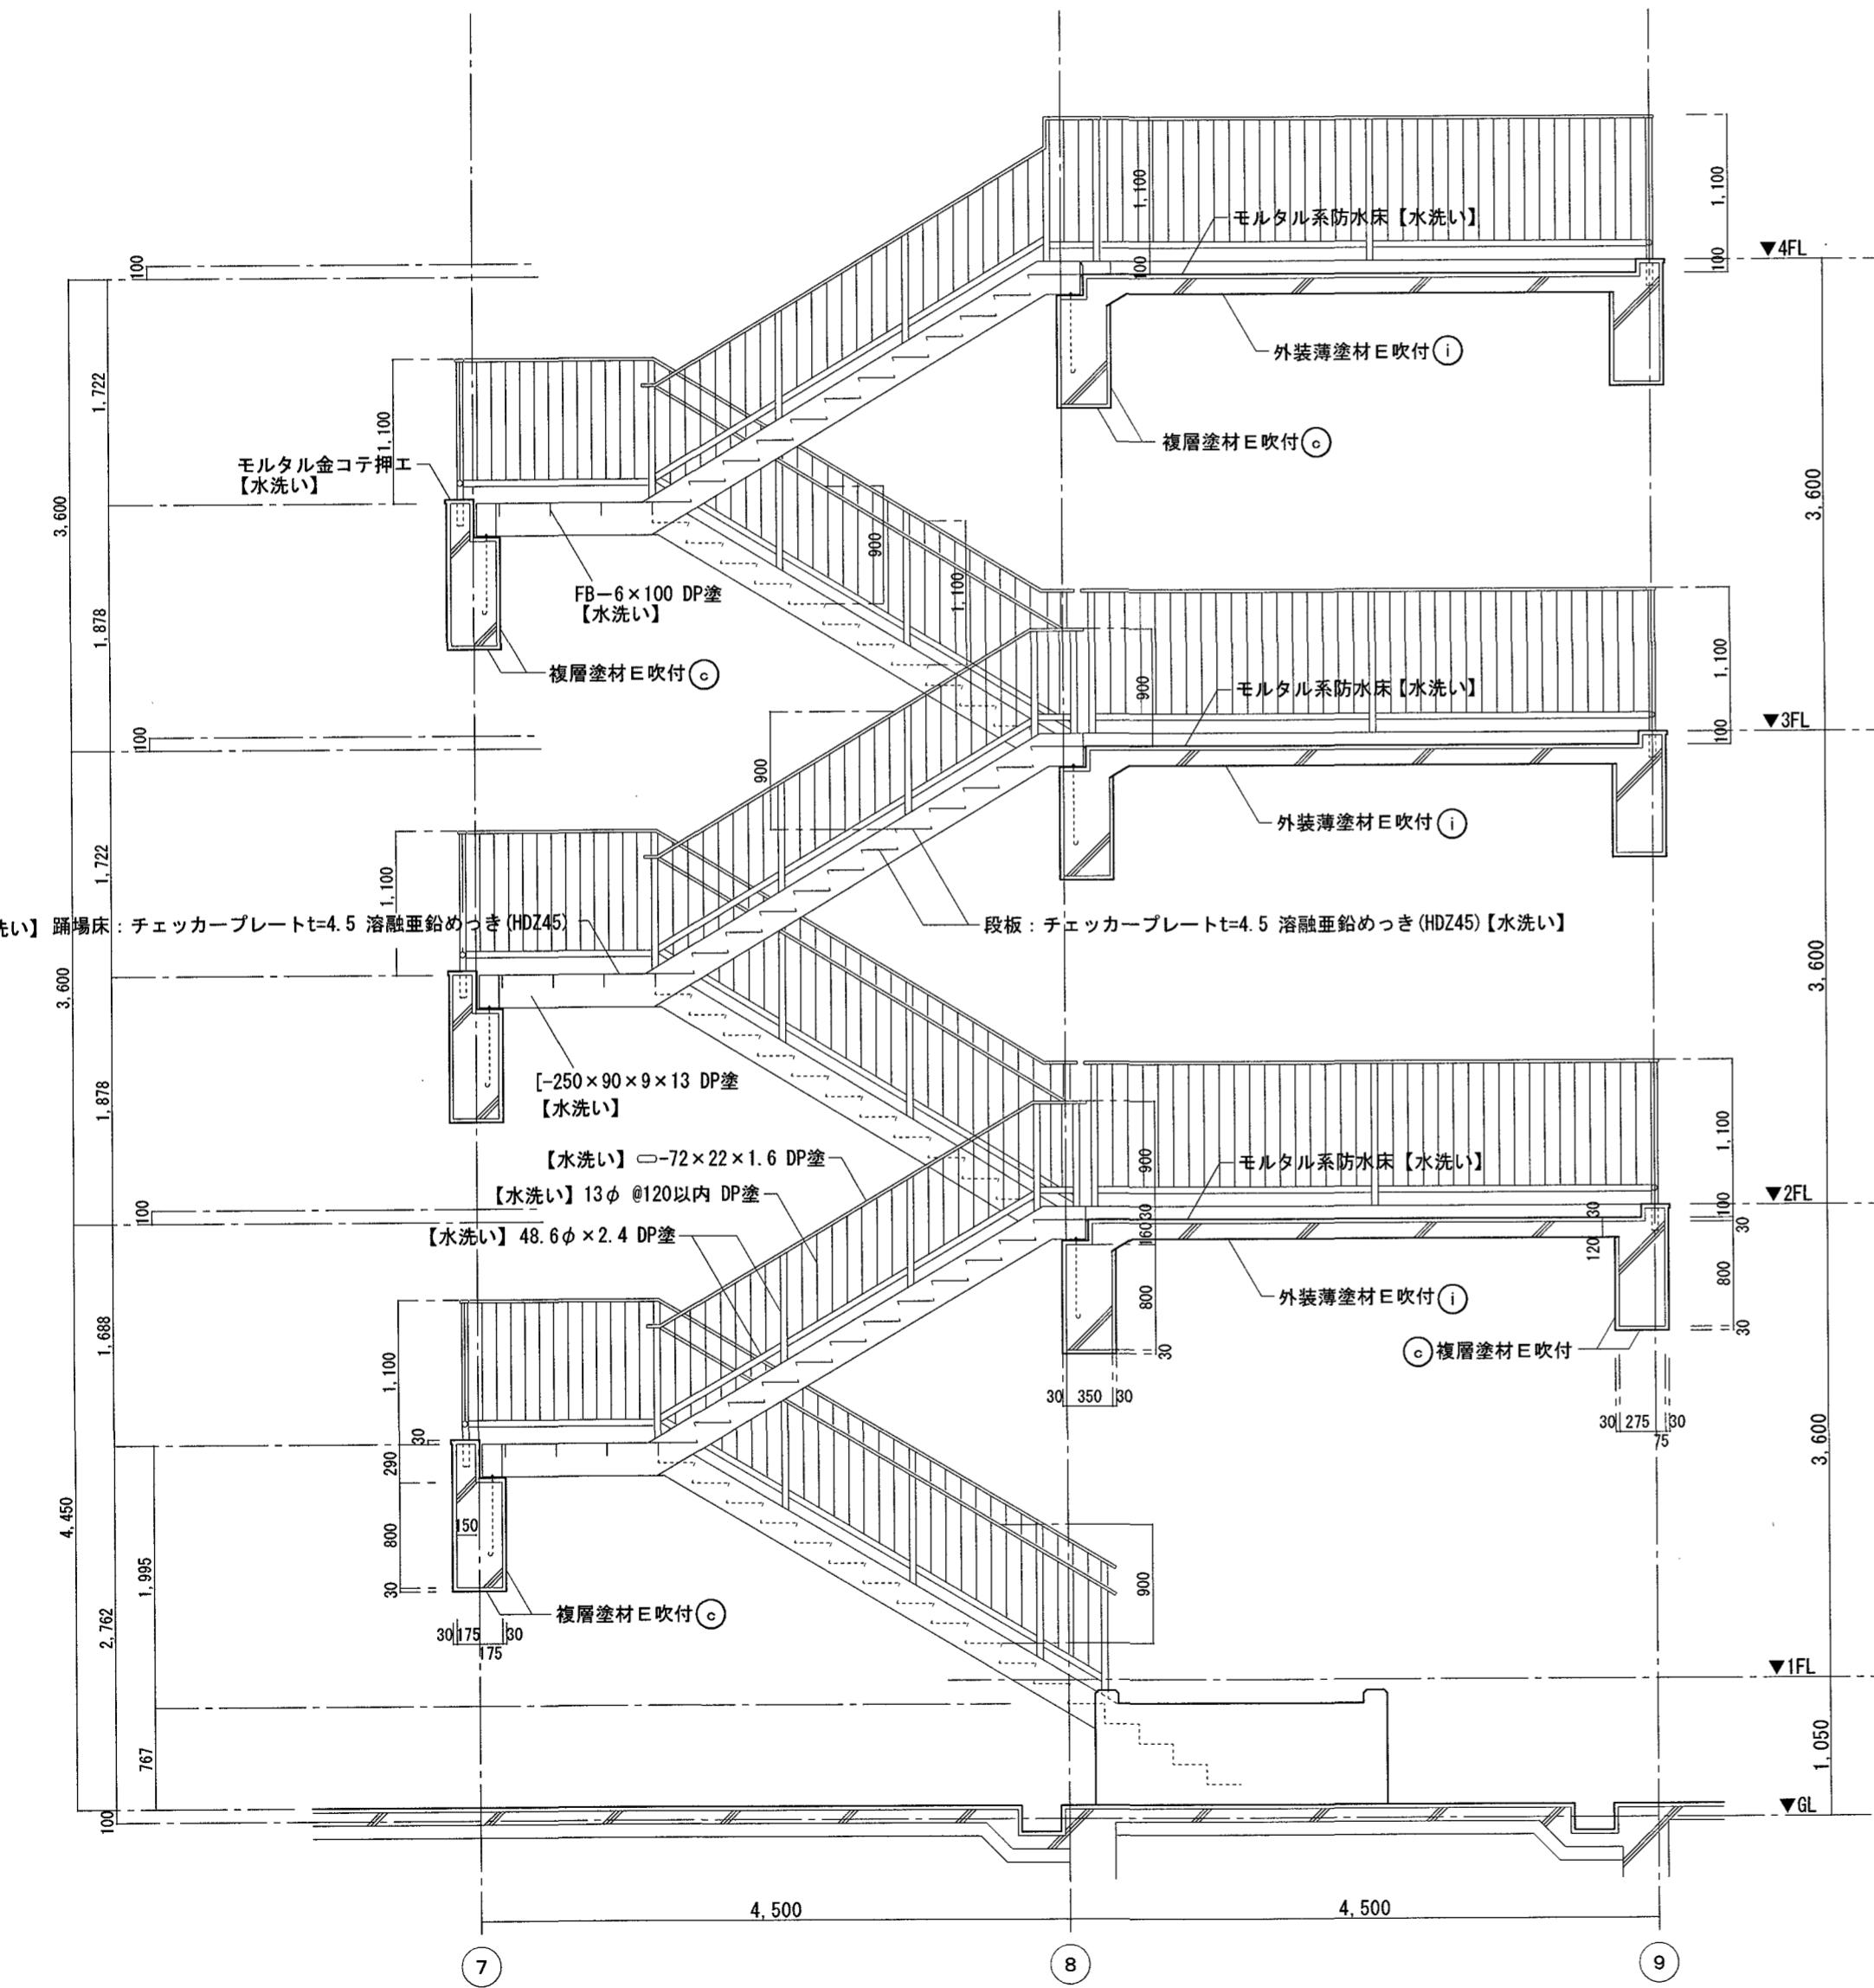


※図中「モルタル刷毛引アクリル系シン吹付」は「複層塗材E吹付」。  
「△型枠打放しアクリル系シン吹付」は「外装薄塗材E吹付」、「FE」は「DP」と読み替える。

※ 仕上表記号及び、【文字】の記載がないものは既存のまます。

### 高知市都市建設部 公共建築課

工事名	係	係長	課長補佐	課長	図面番号
高須小学校南舎改修工事	木口	高須	清口	森木	A-11
図面名 外部階段詳細図	縮尺	1 / 50	作図	令和7年 4月 日	

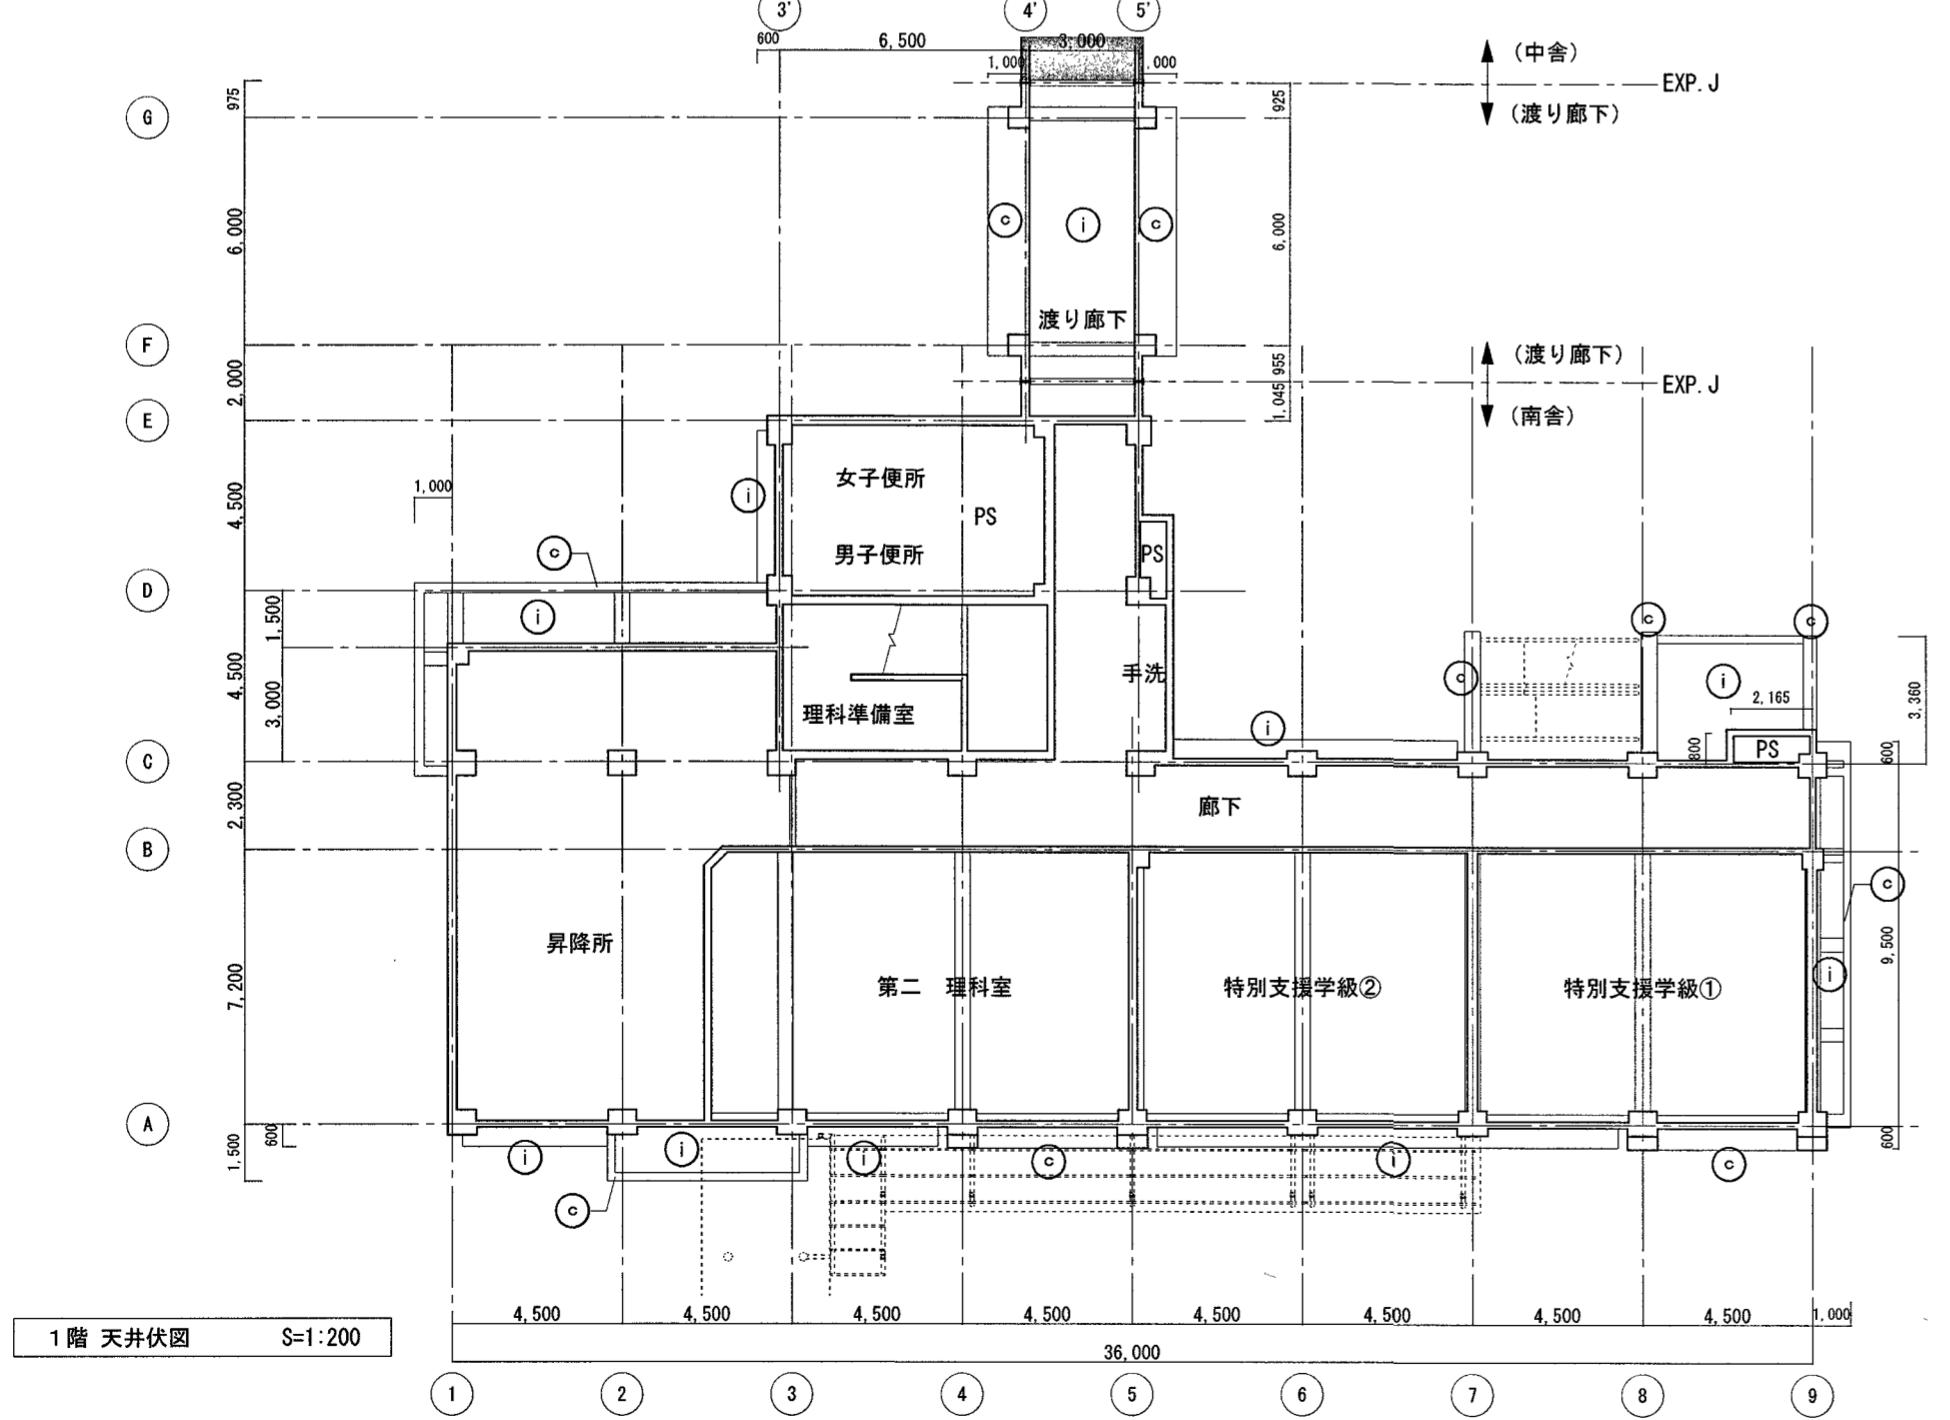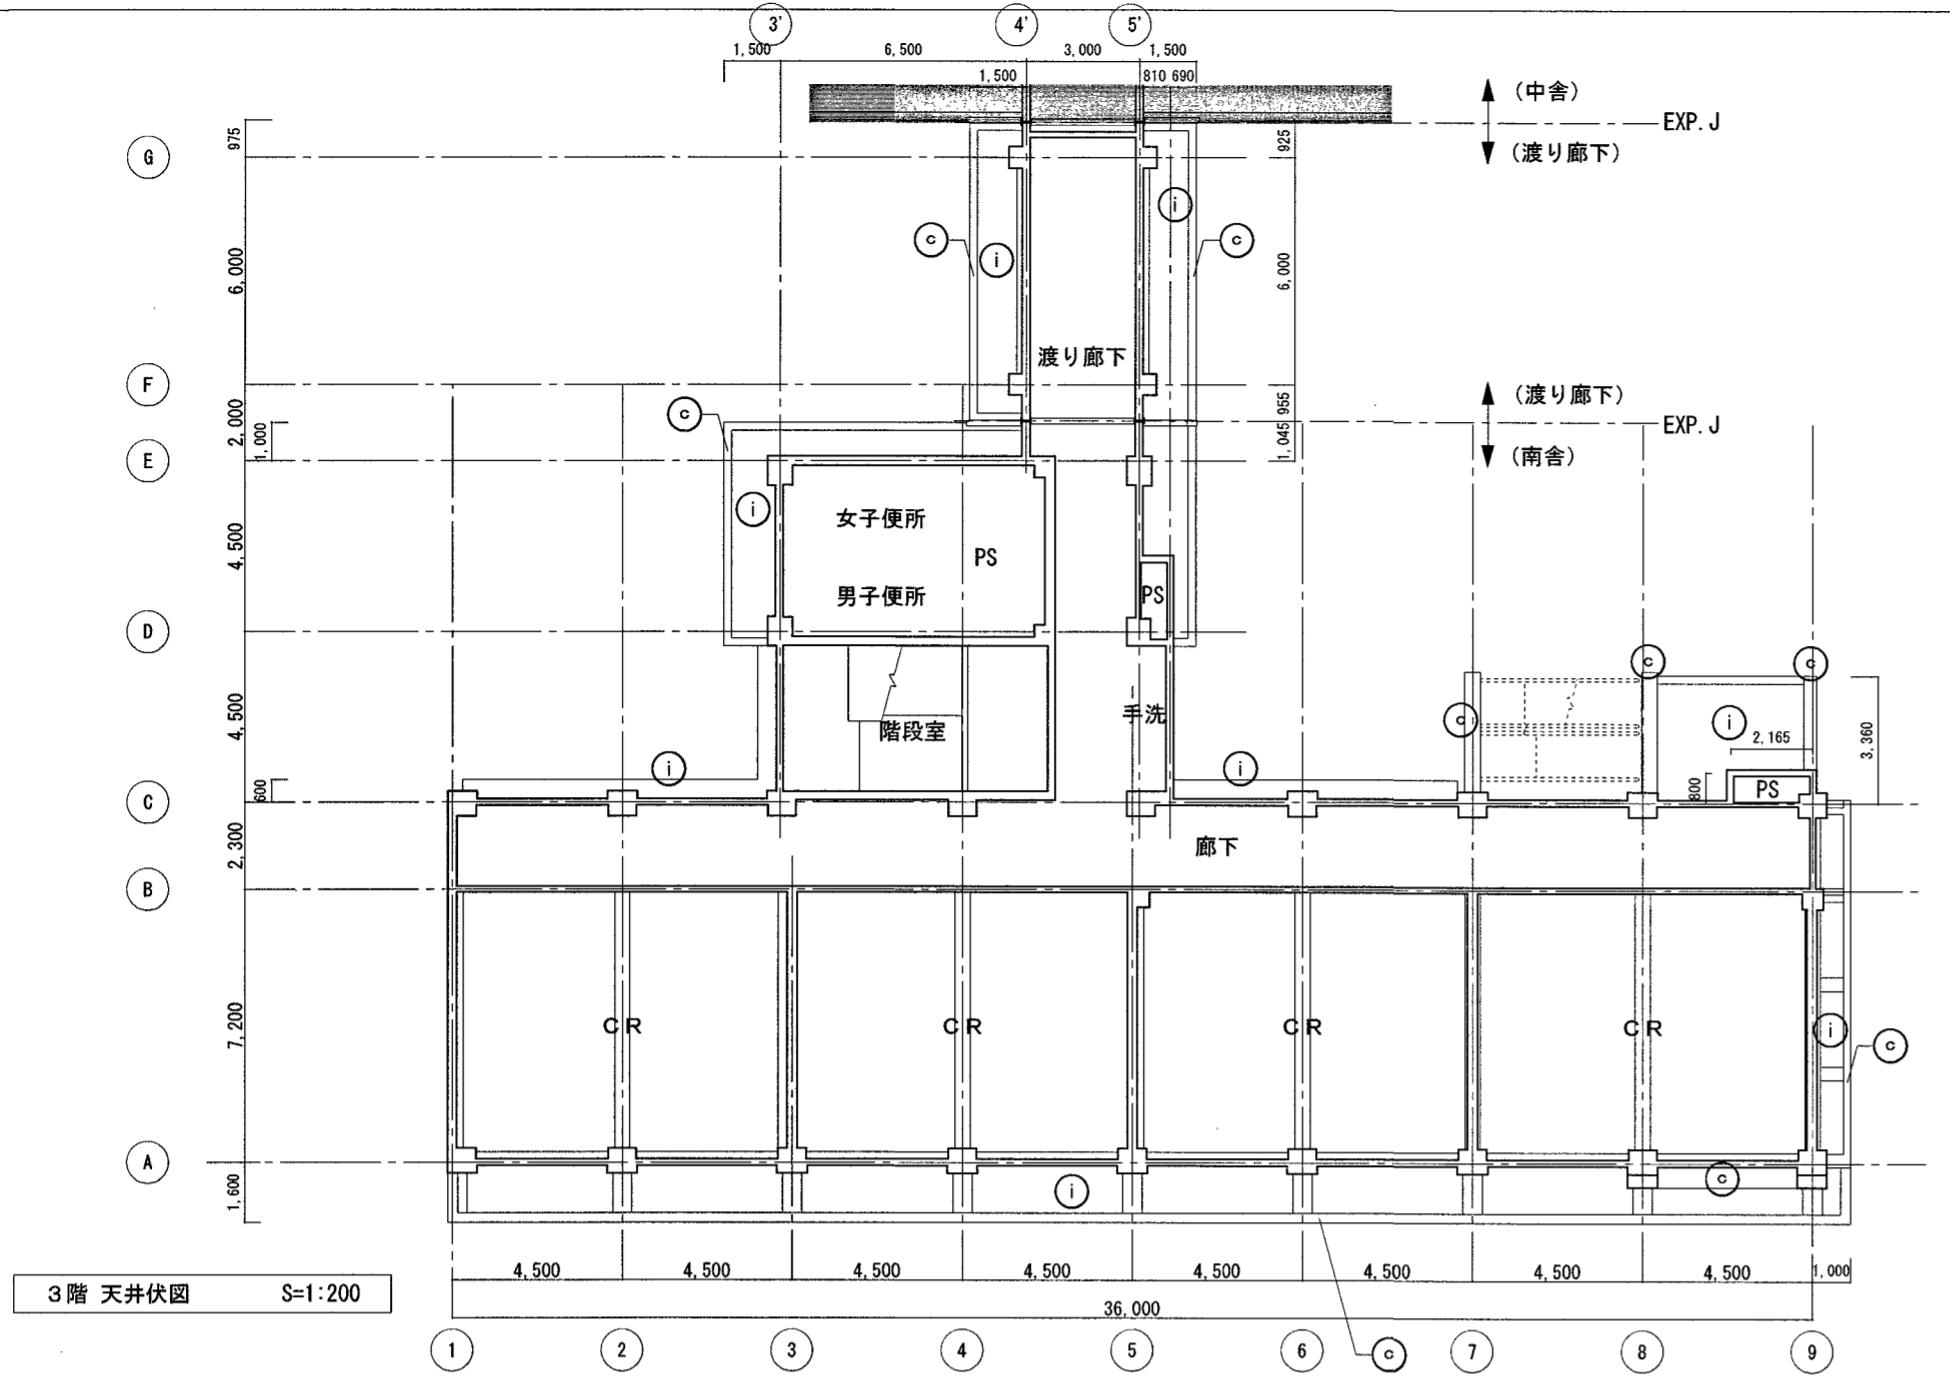


工事名	係	係長	課長補佐	課長	図面番号
高須小学校南舍外壁改修工事	木口	吉田	清山	松本	A-12
図面名 天井伏図	縮尺	1 / 200	作図	令和7年 4月 日	


既存仕上表	改修後仕上表
c 複層塗材E吹付	c 水洗い工法のうえ、下地調整、複層塗材E
i 外装薄塗材E吹付	i 水洗い工法のうえ、外装薄塗材E

高知市 都市建設部 公共建築課



4階 天井伏図 S=1:200

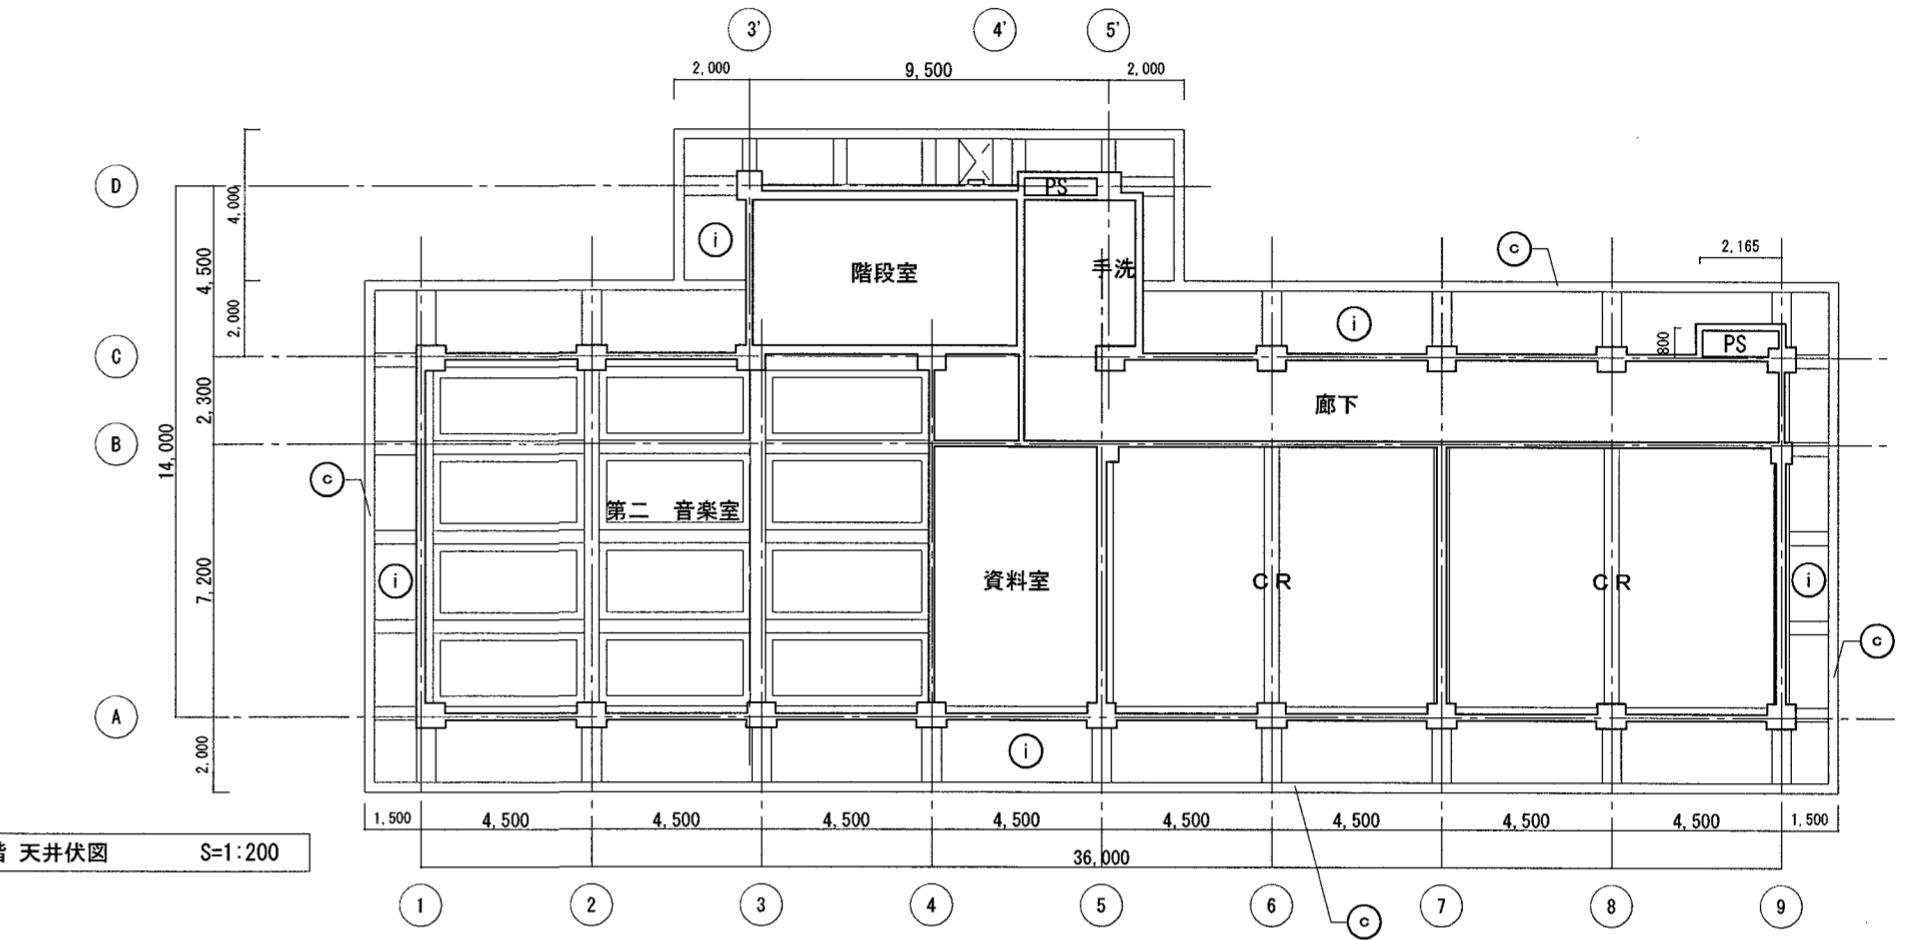


2階 天井伏図 S=1:200

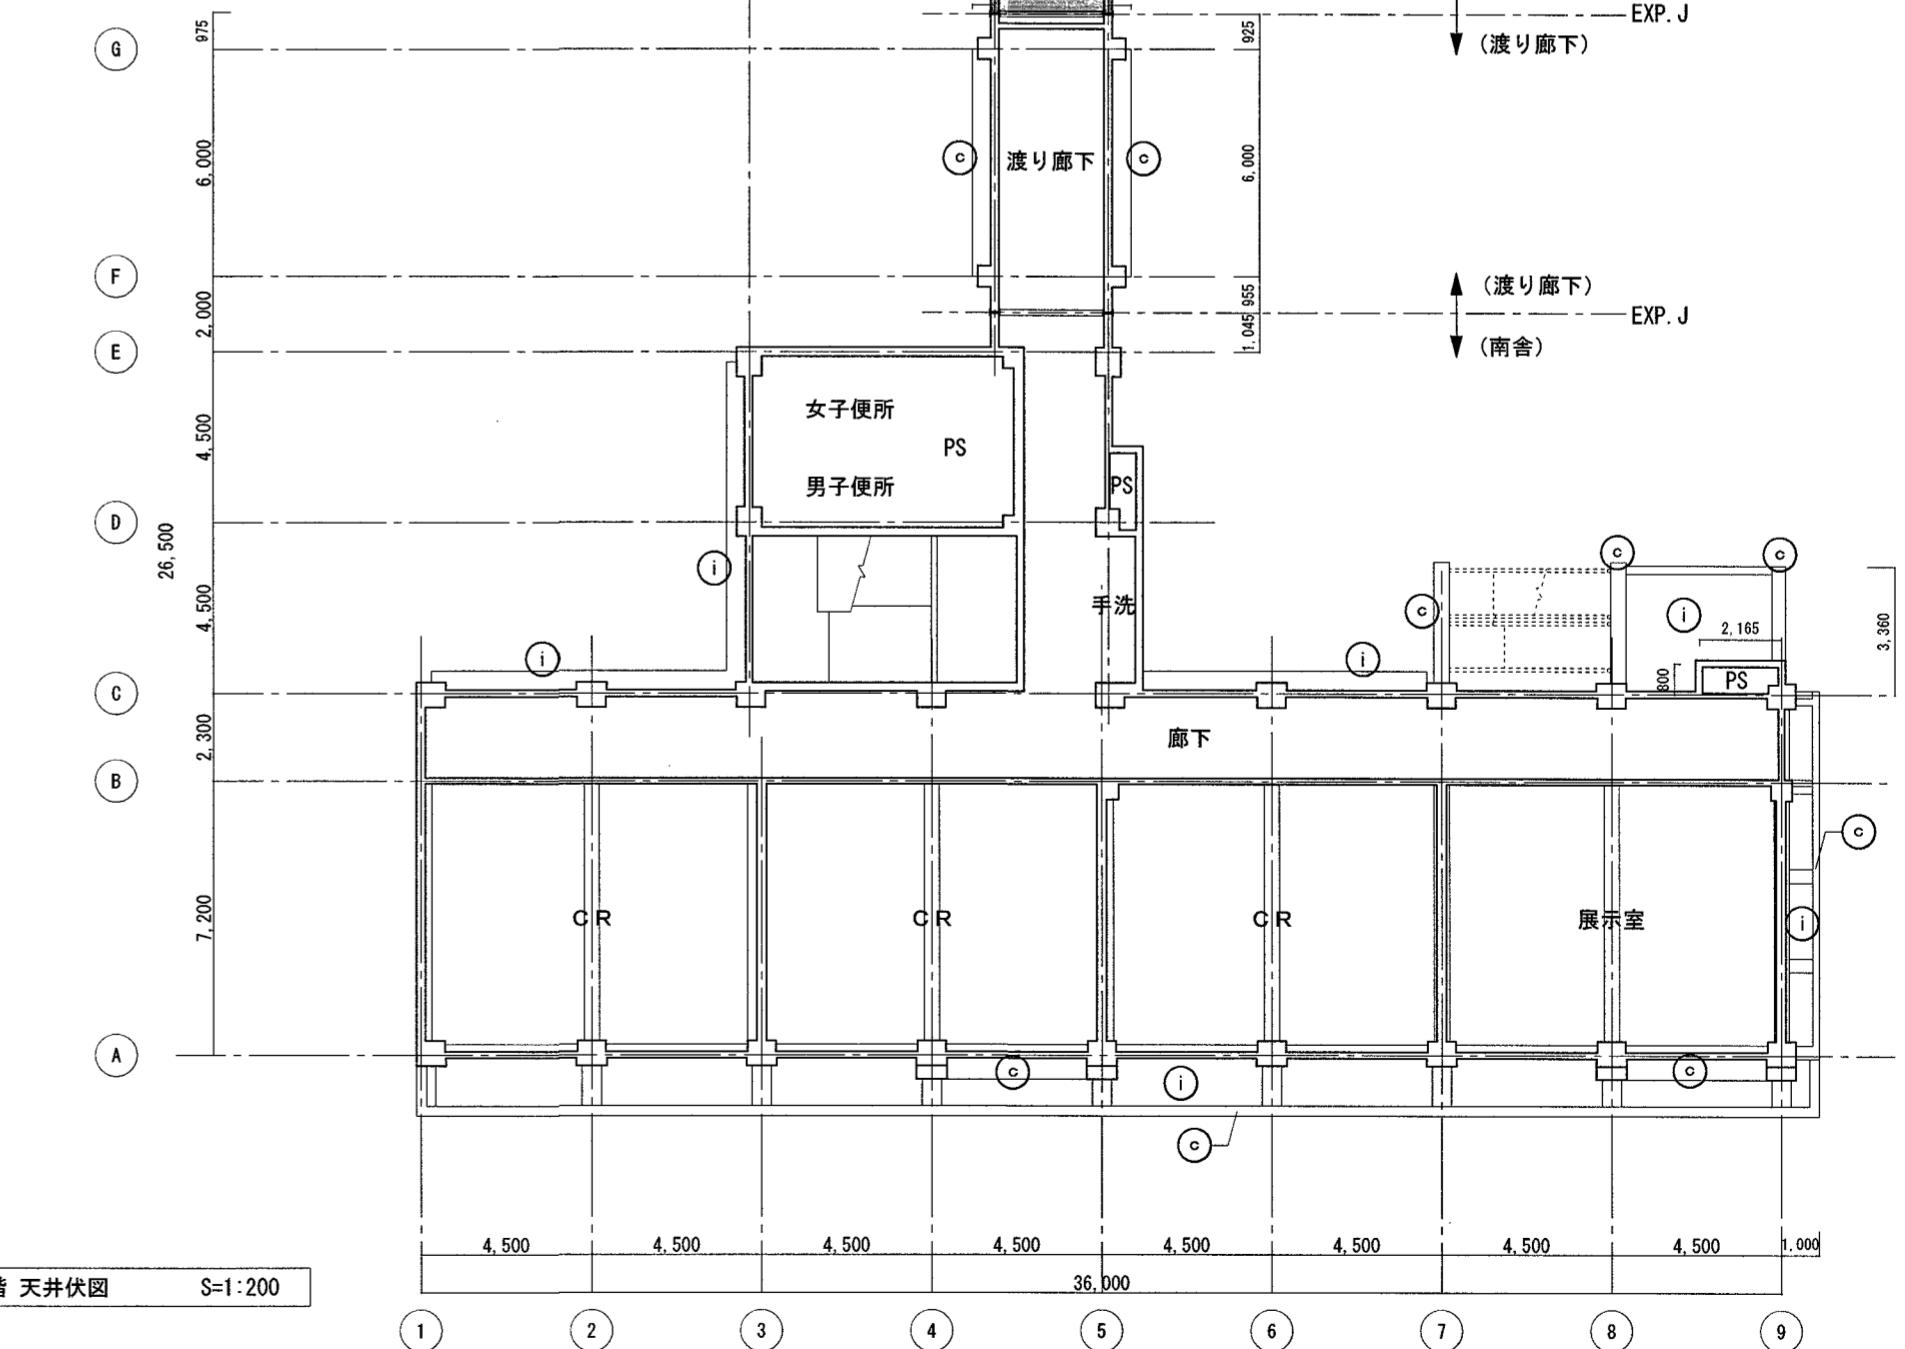

外壁改修	
ひび割れ(0.2以上~1.0mm未溝)	自動式低圧エポキシ樹脂注入工法
ひび割れ(1.0mm以上)	Uカットシール充填工法
浮き(一般部)	注入口付アンカービンディング全面Eコート樹脂注入工法
浮き(指定部)	注入口付アンカービンディング全面Eコート樹脂注入工法
浮き(挿幅部)	注入口付アンカービンディング全面Eコート樹脂注入工法
欠損	充填工法(Eコート樹脂モルタル)

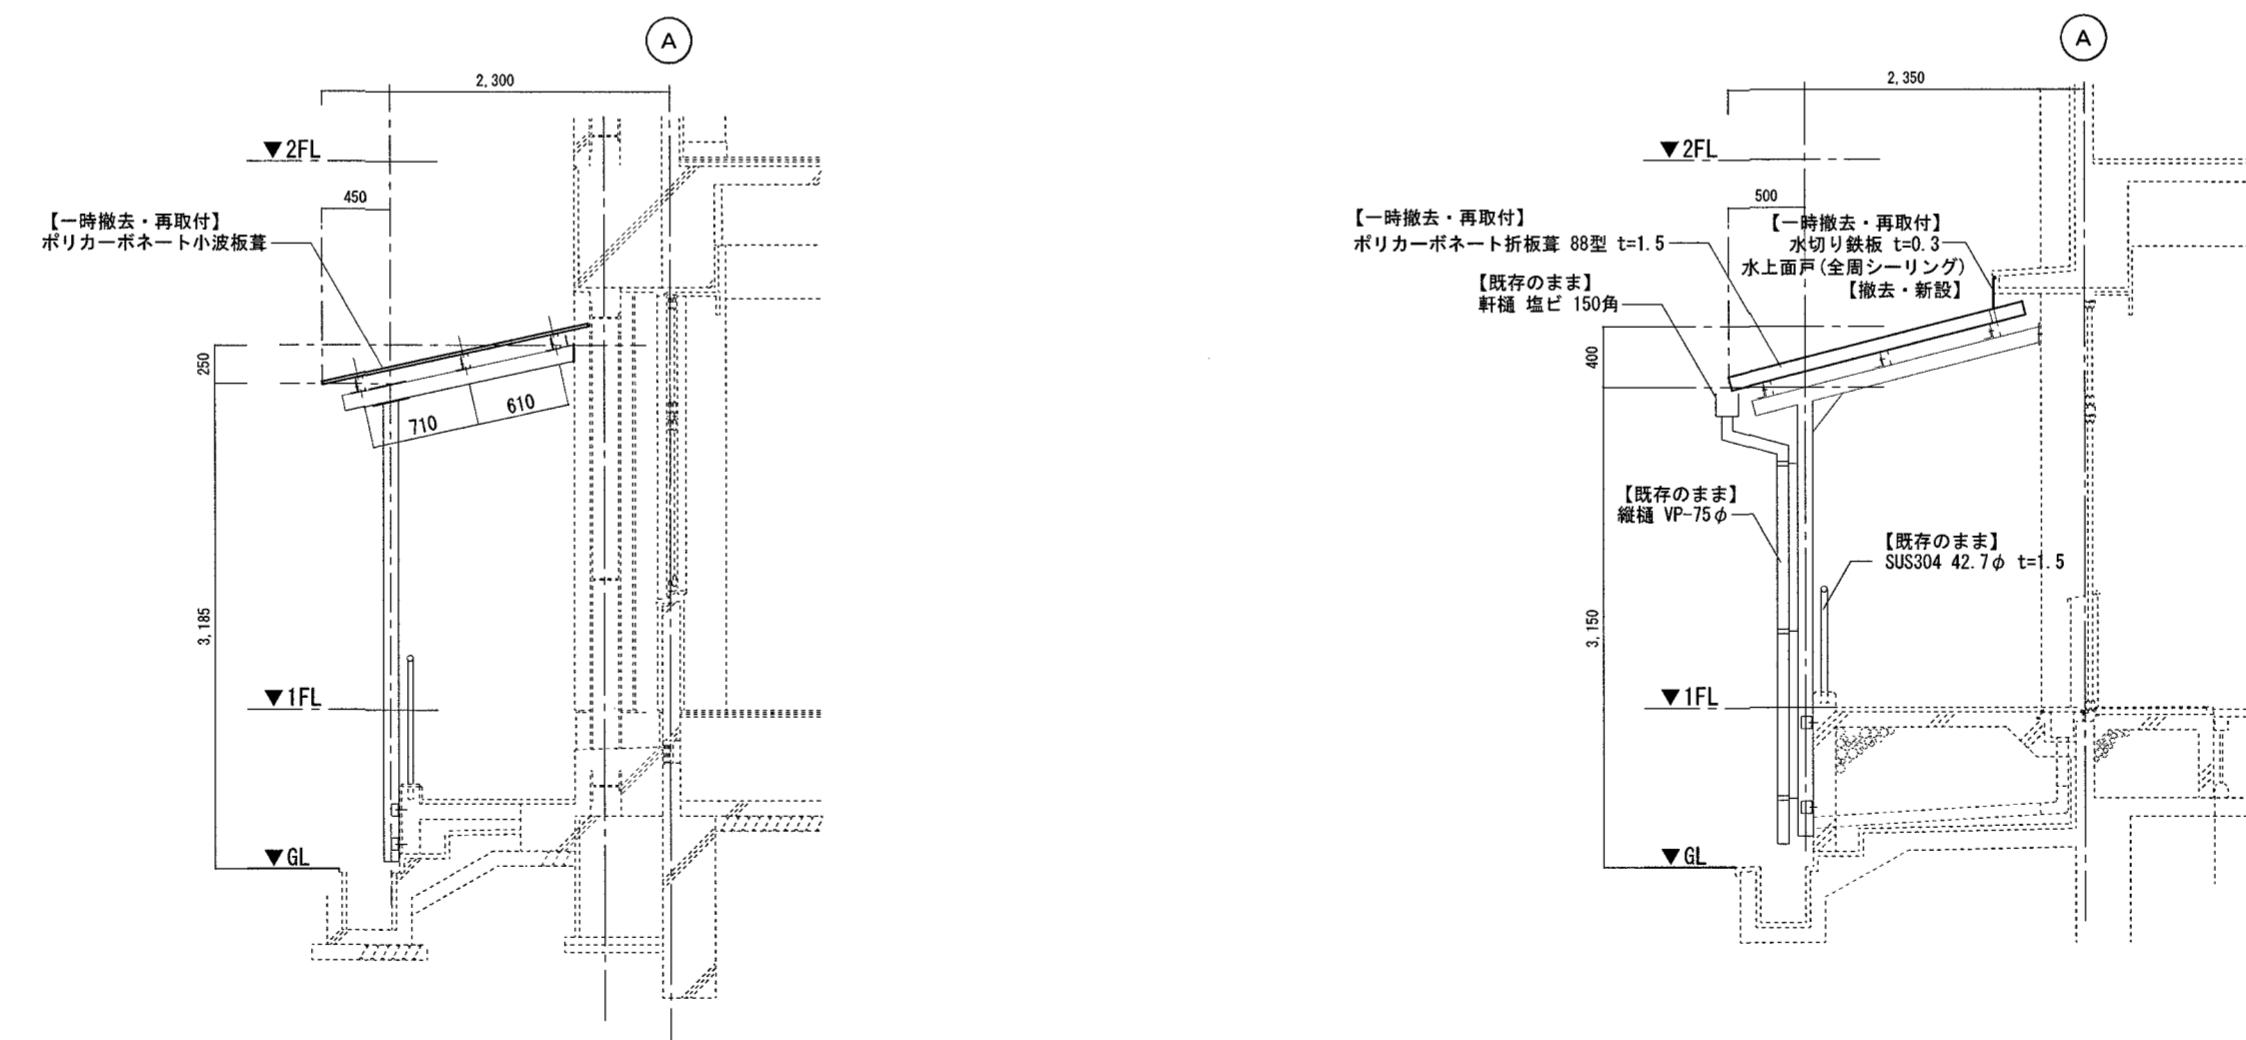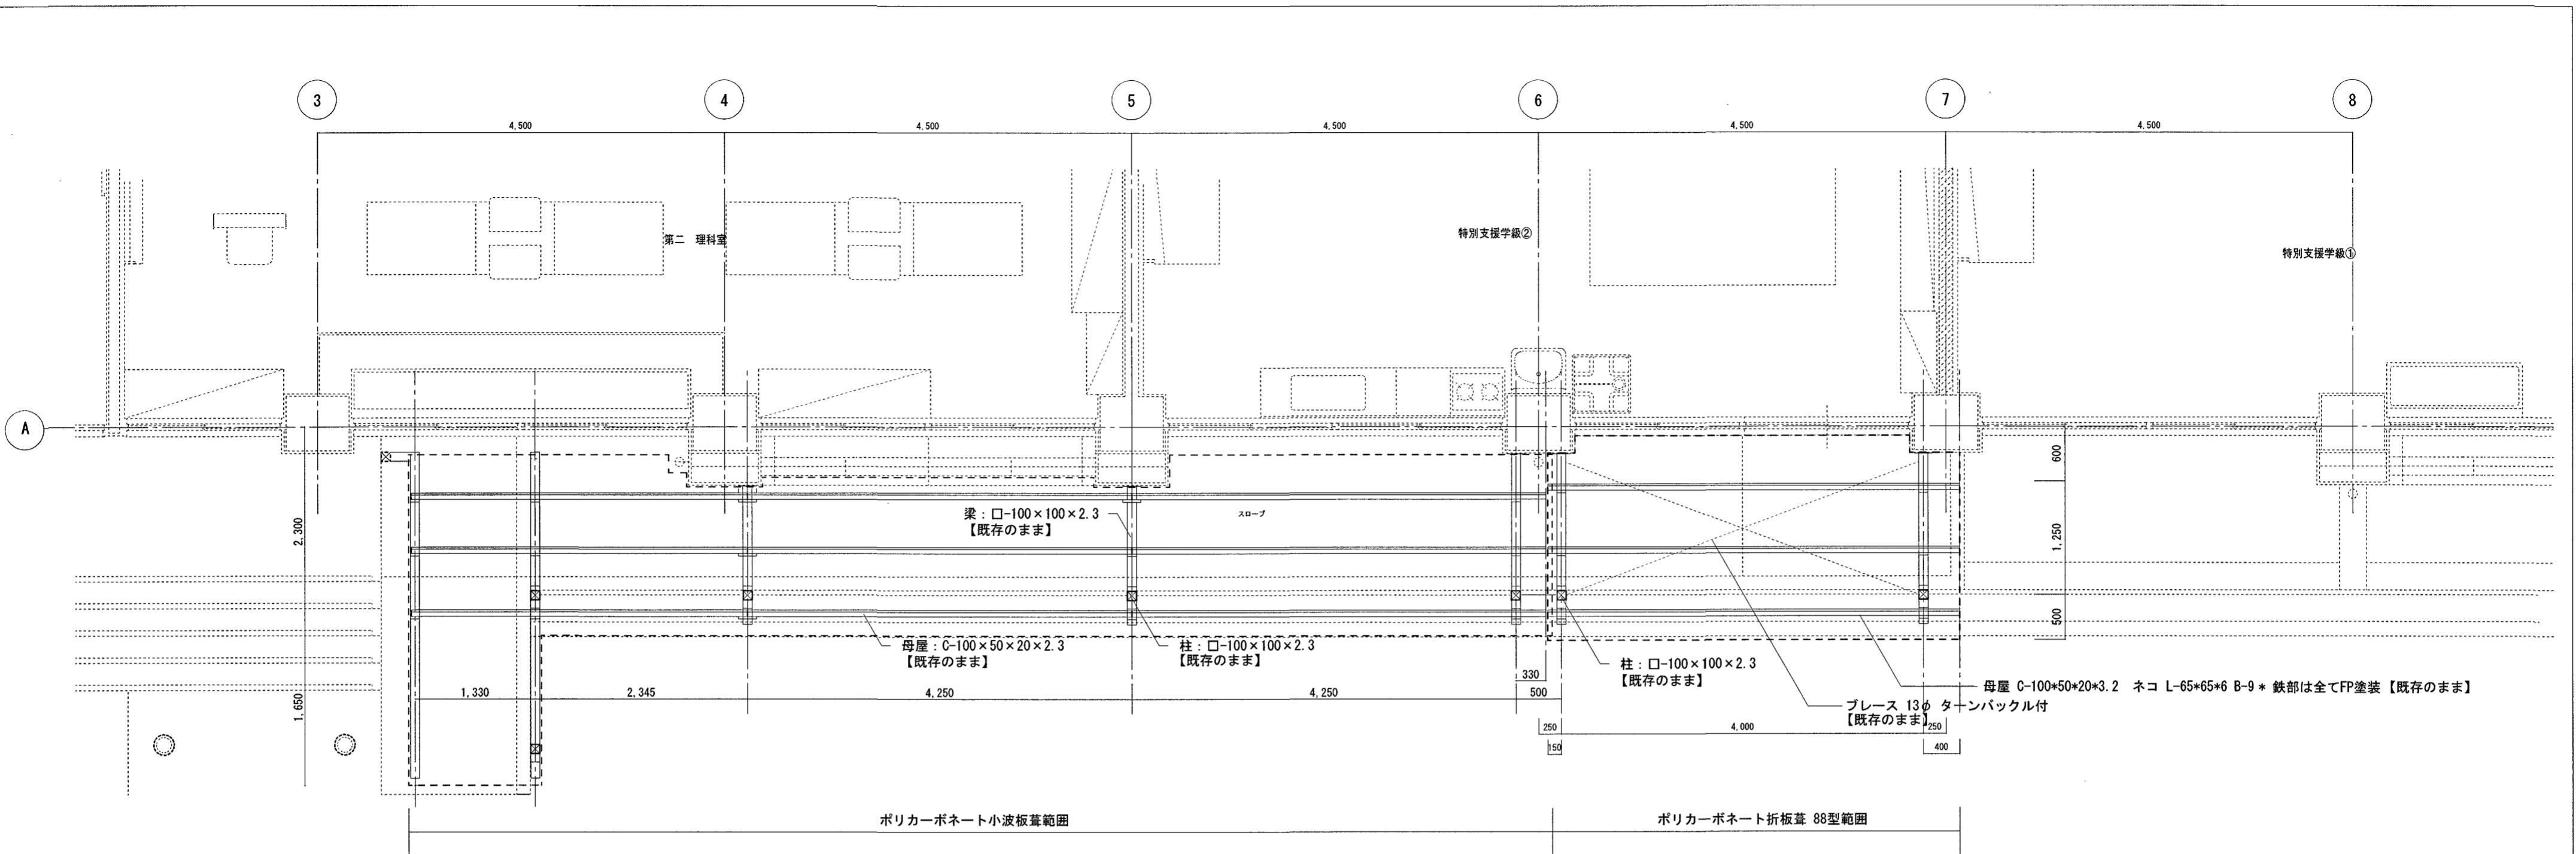


工事名	係	係長	課長補佐	課長	図面番号
高知市 都市建設部 公共建築課 高須小学校南舎外壁改修工事	和田	吉川	濱口	森大	A-13
図面名 スロープ差掛け詳細図	縮尺	1 / 50	作図	令和7年 4月 日	

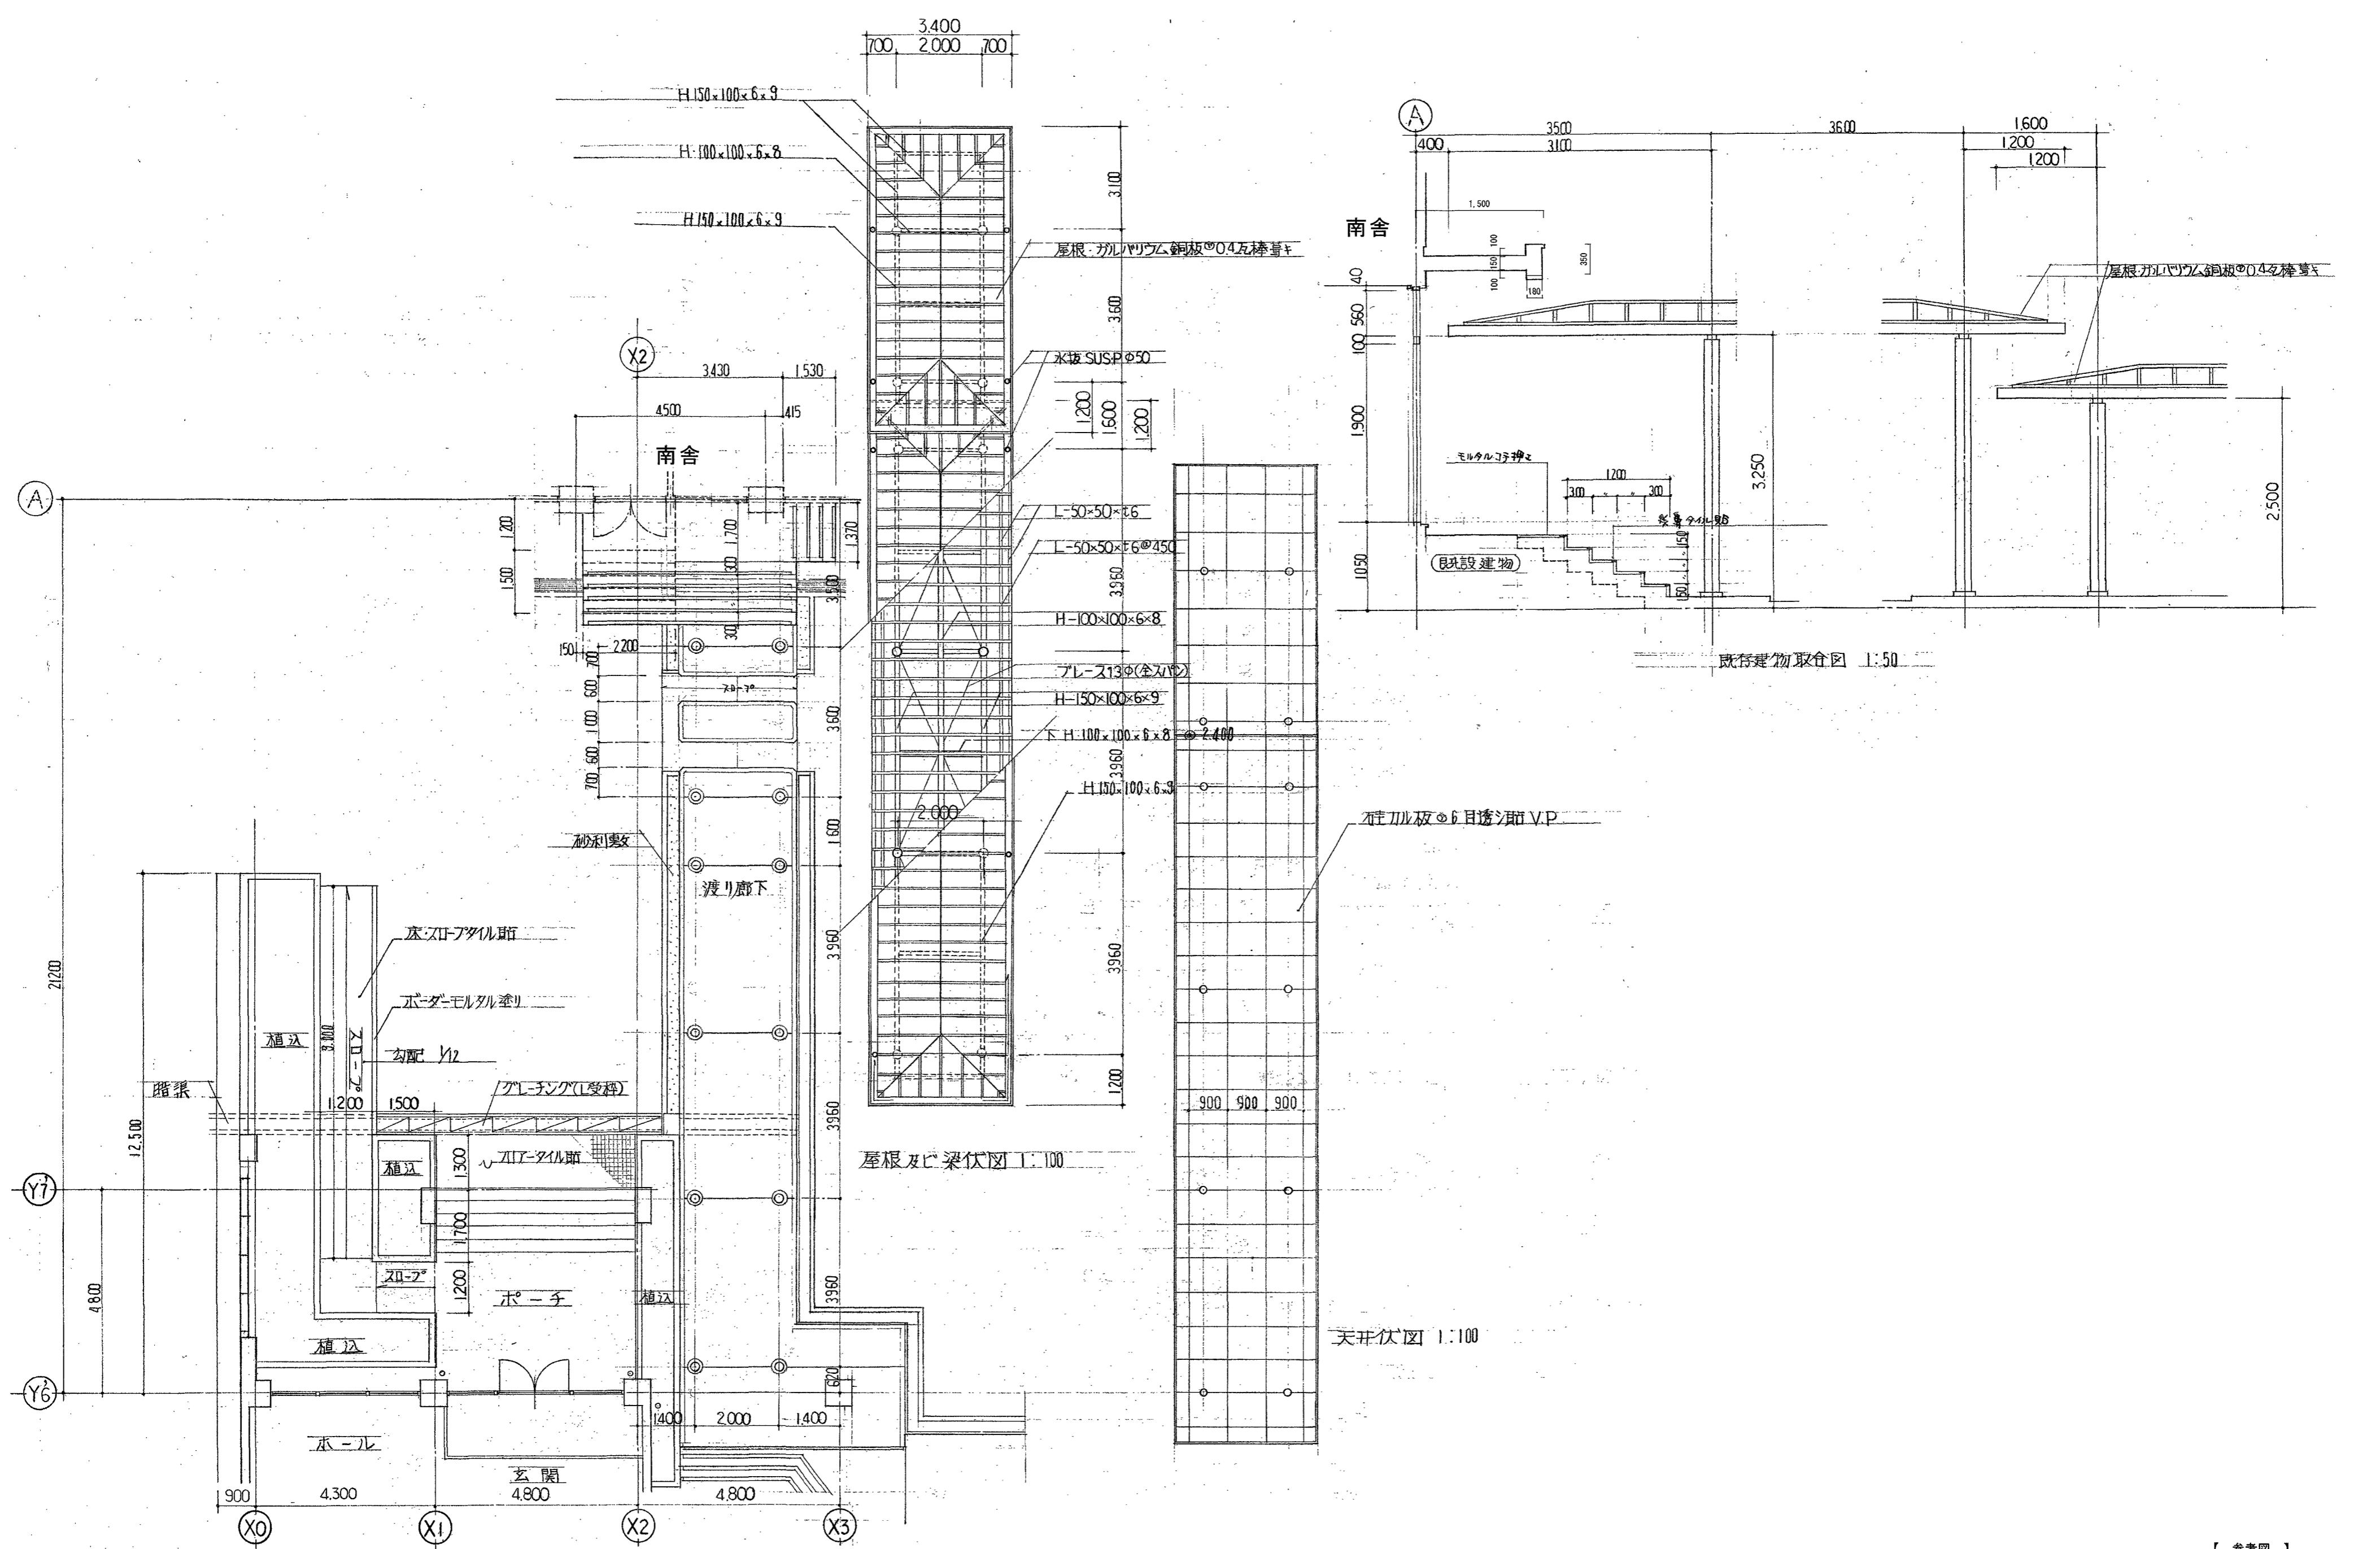


高知市 都市建設部 公共建築課


工事名	係	係長	課長補佐	課長	図面番号
高須小学校南舎外壁改修工事					A-14
図面名 開放渡り廊下1【参考図】	縮尺	1/100	1/50	作図	令和7年 4月 日

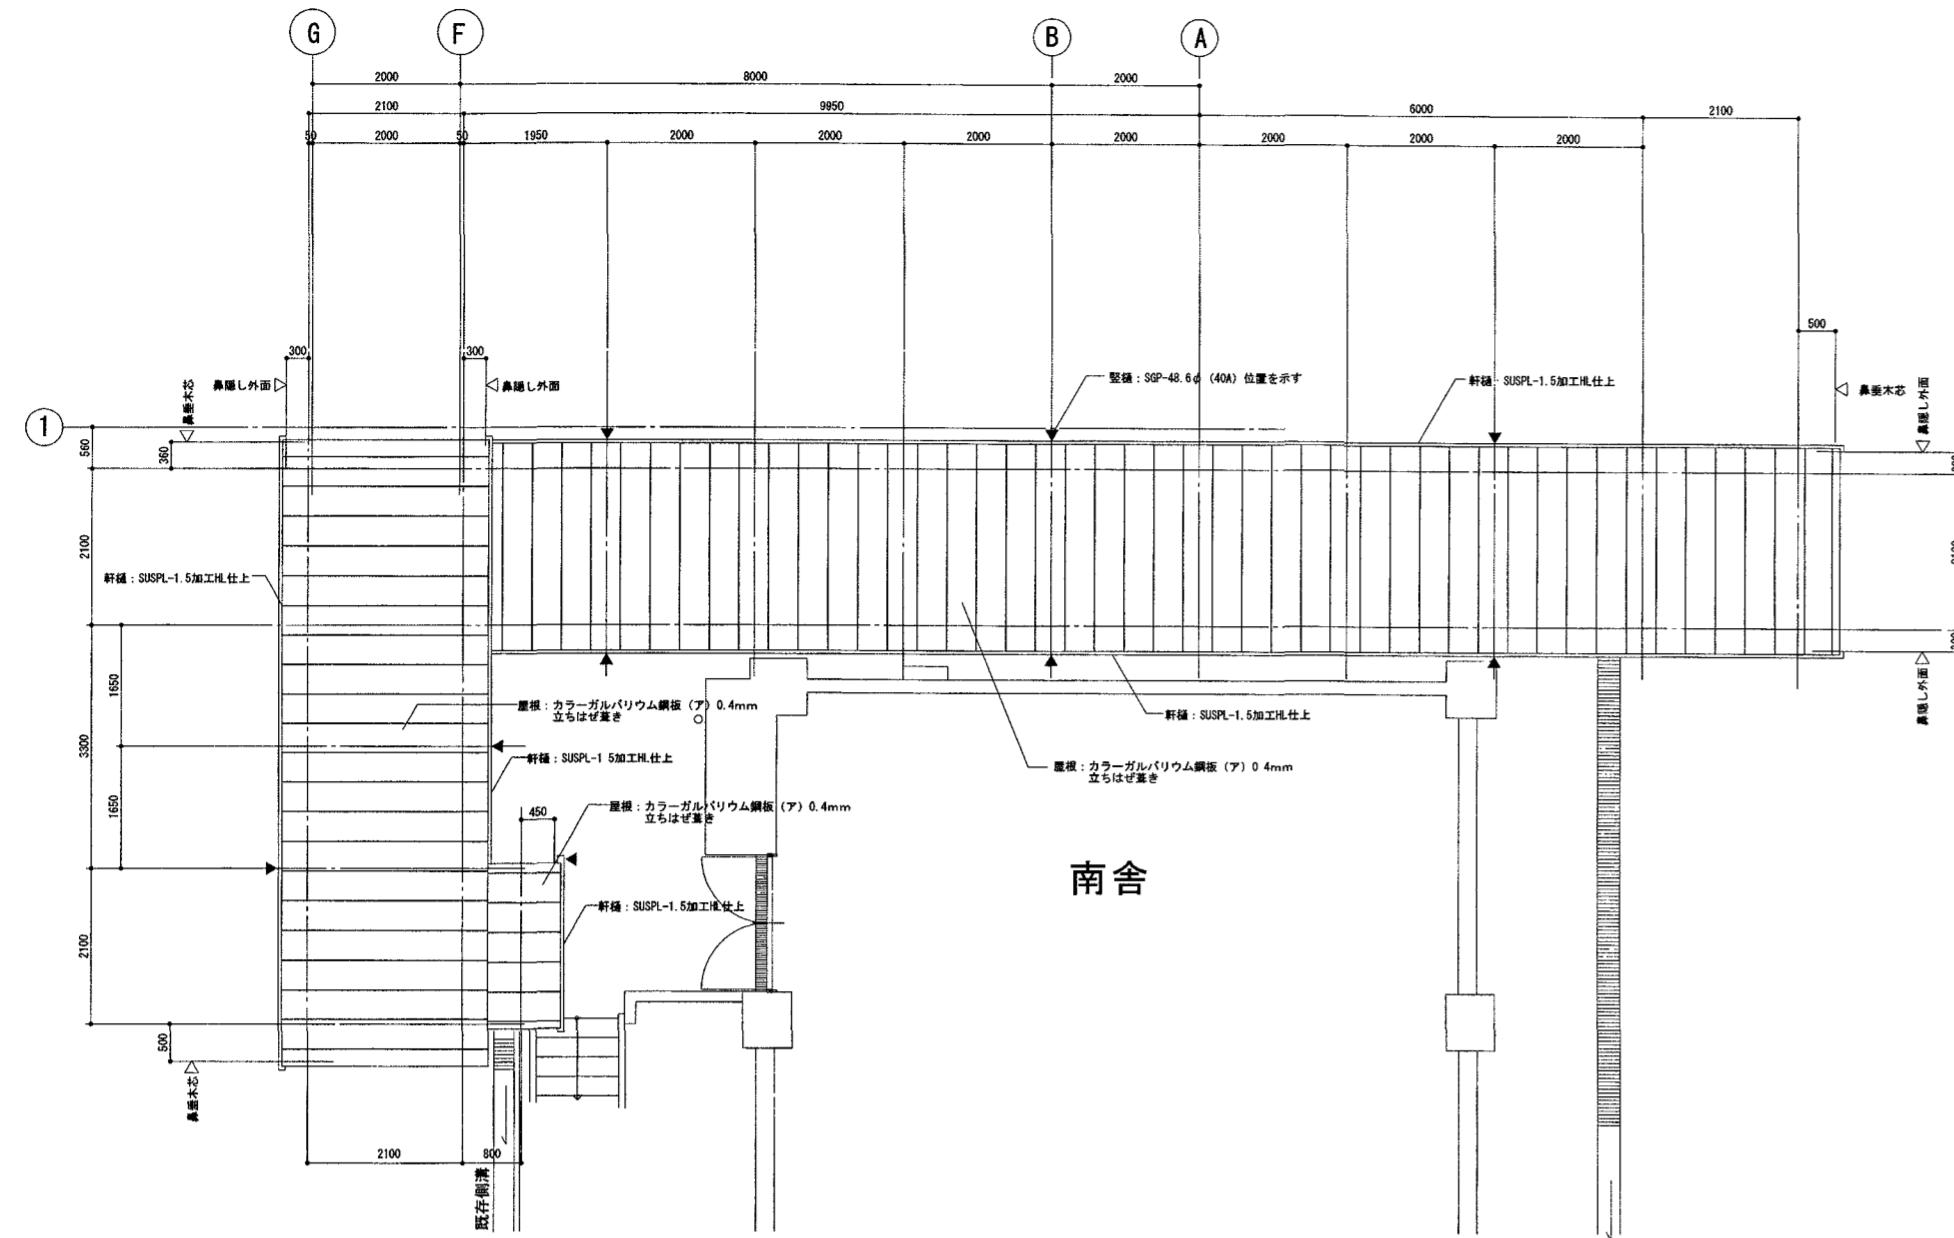

屋根伏図 1/100




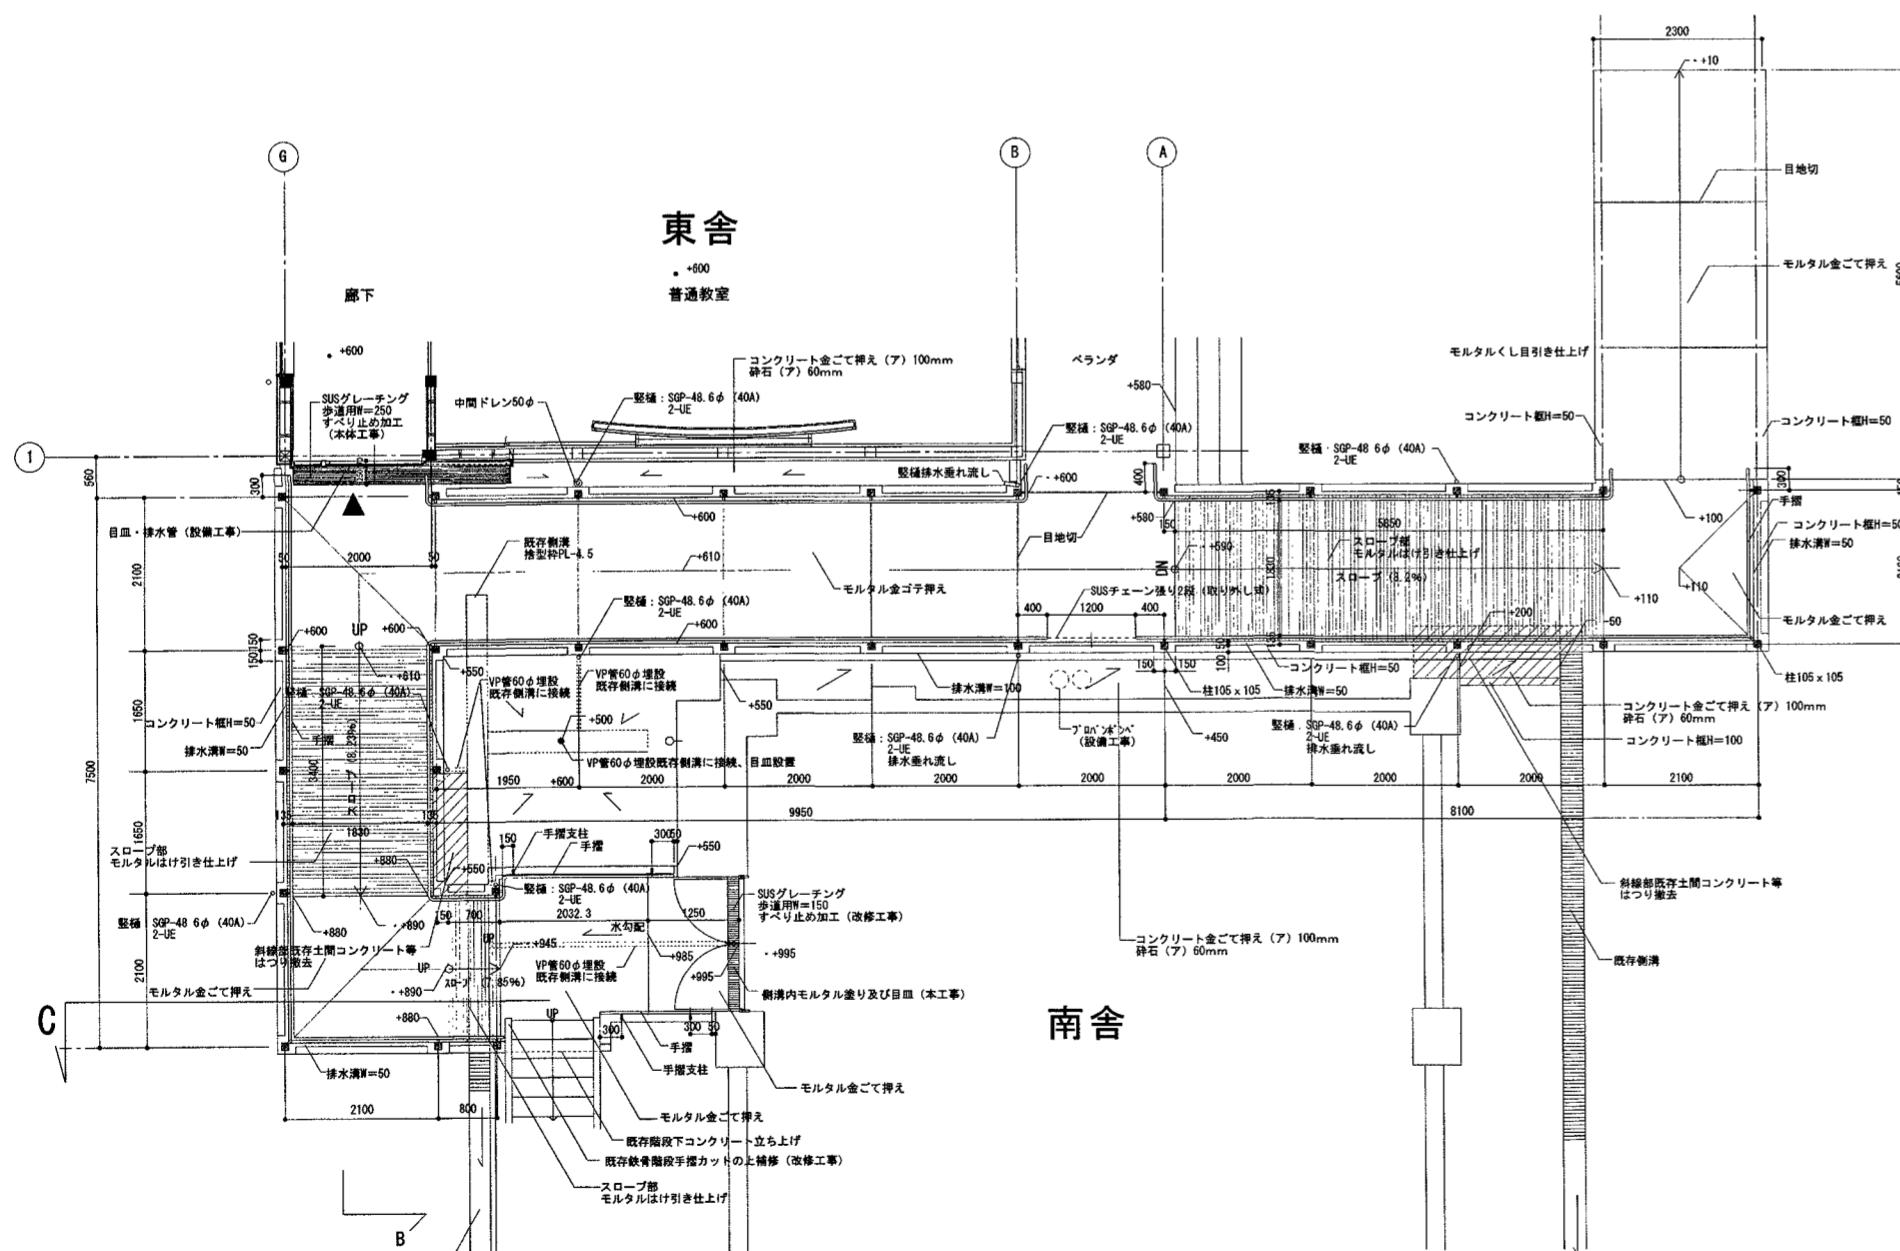


平面図 1/100

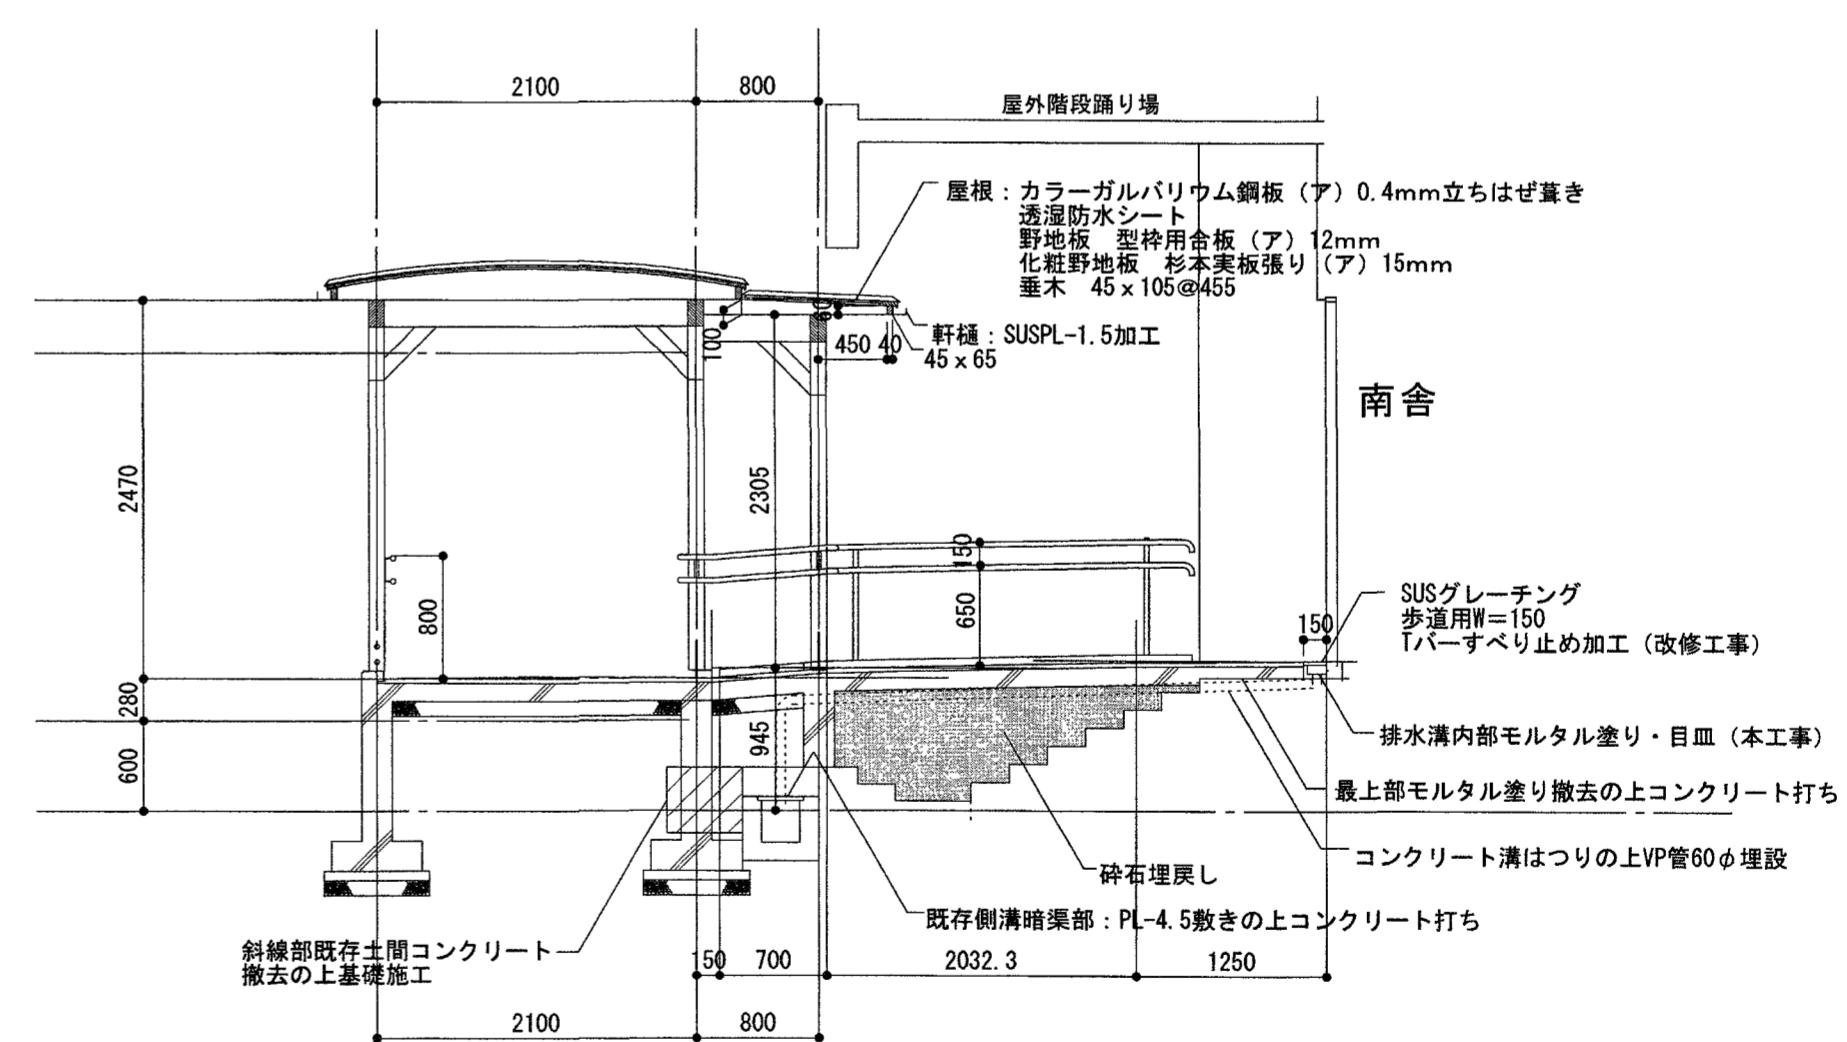

【参考図】

	工事名	係 係長	課長補佐	課長	図面番号
	高須小学校南舎外壁改修工事				A-15
図面名	開放渡り廊下2【参考図】	縮尺	1/100 1/50	作図	令和7年 4月 日

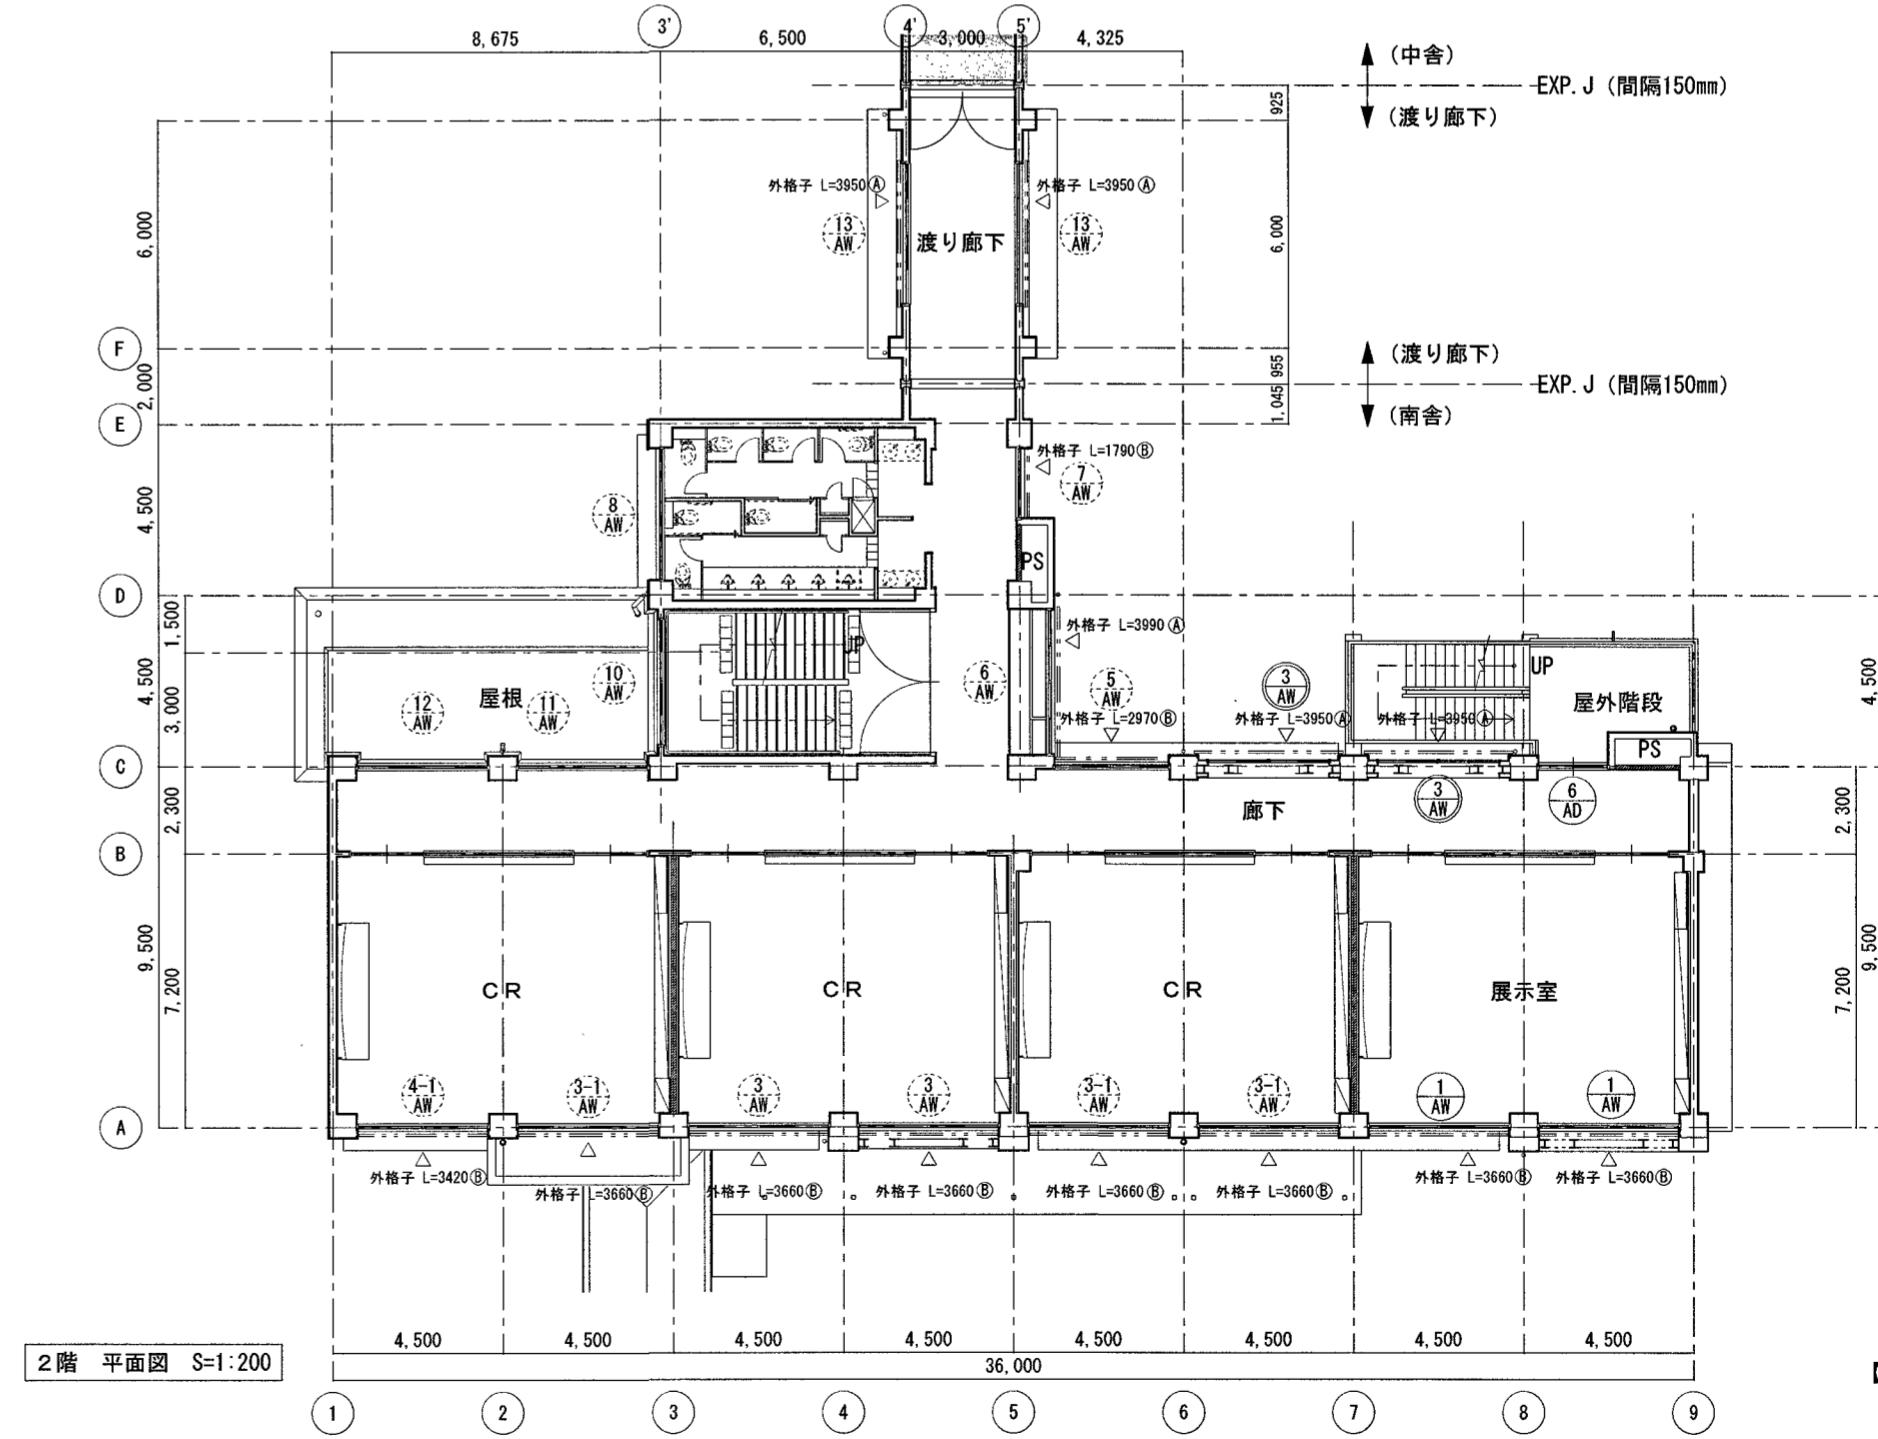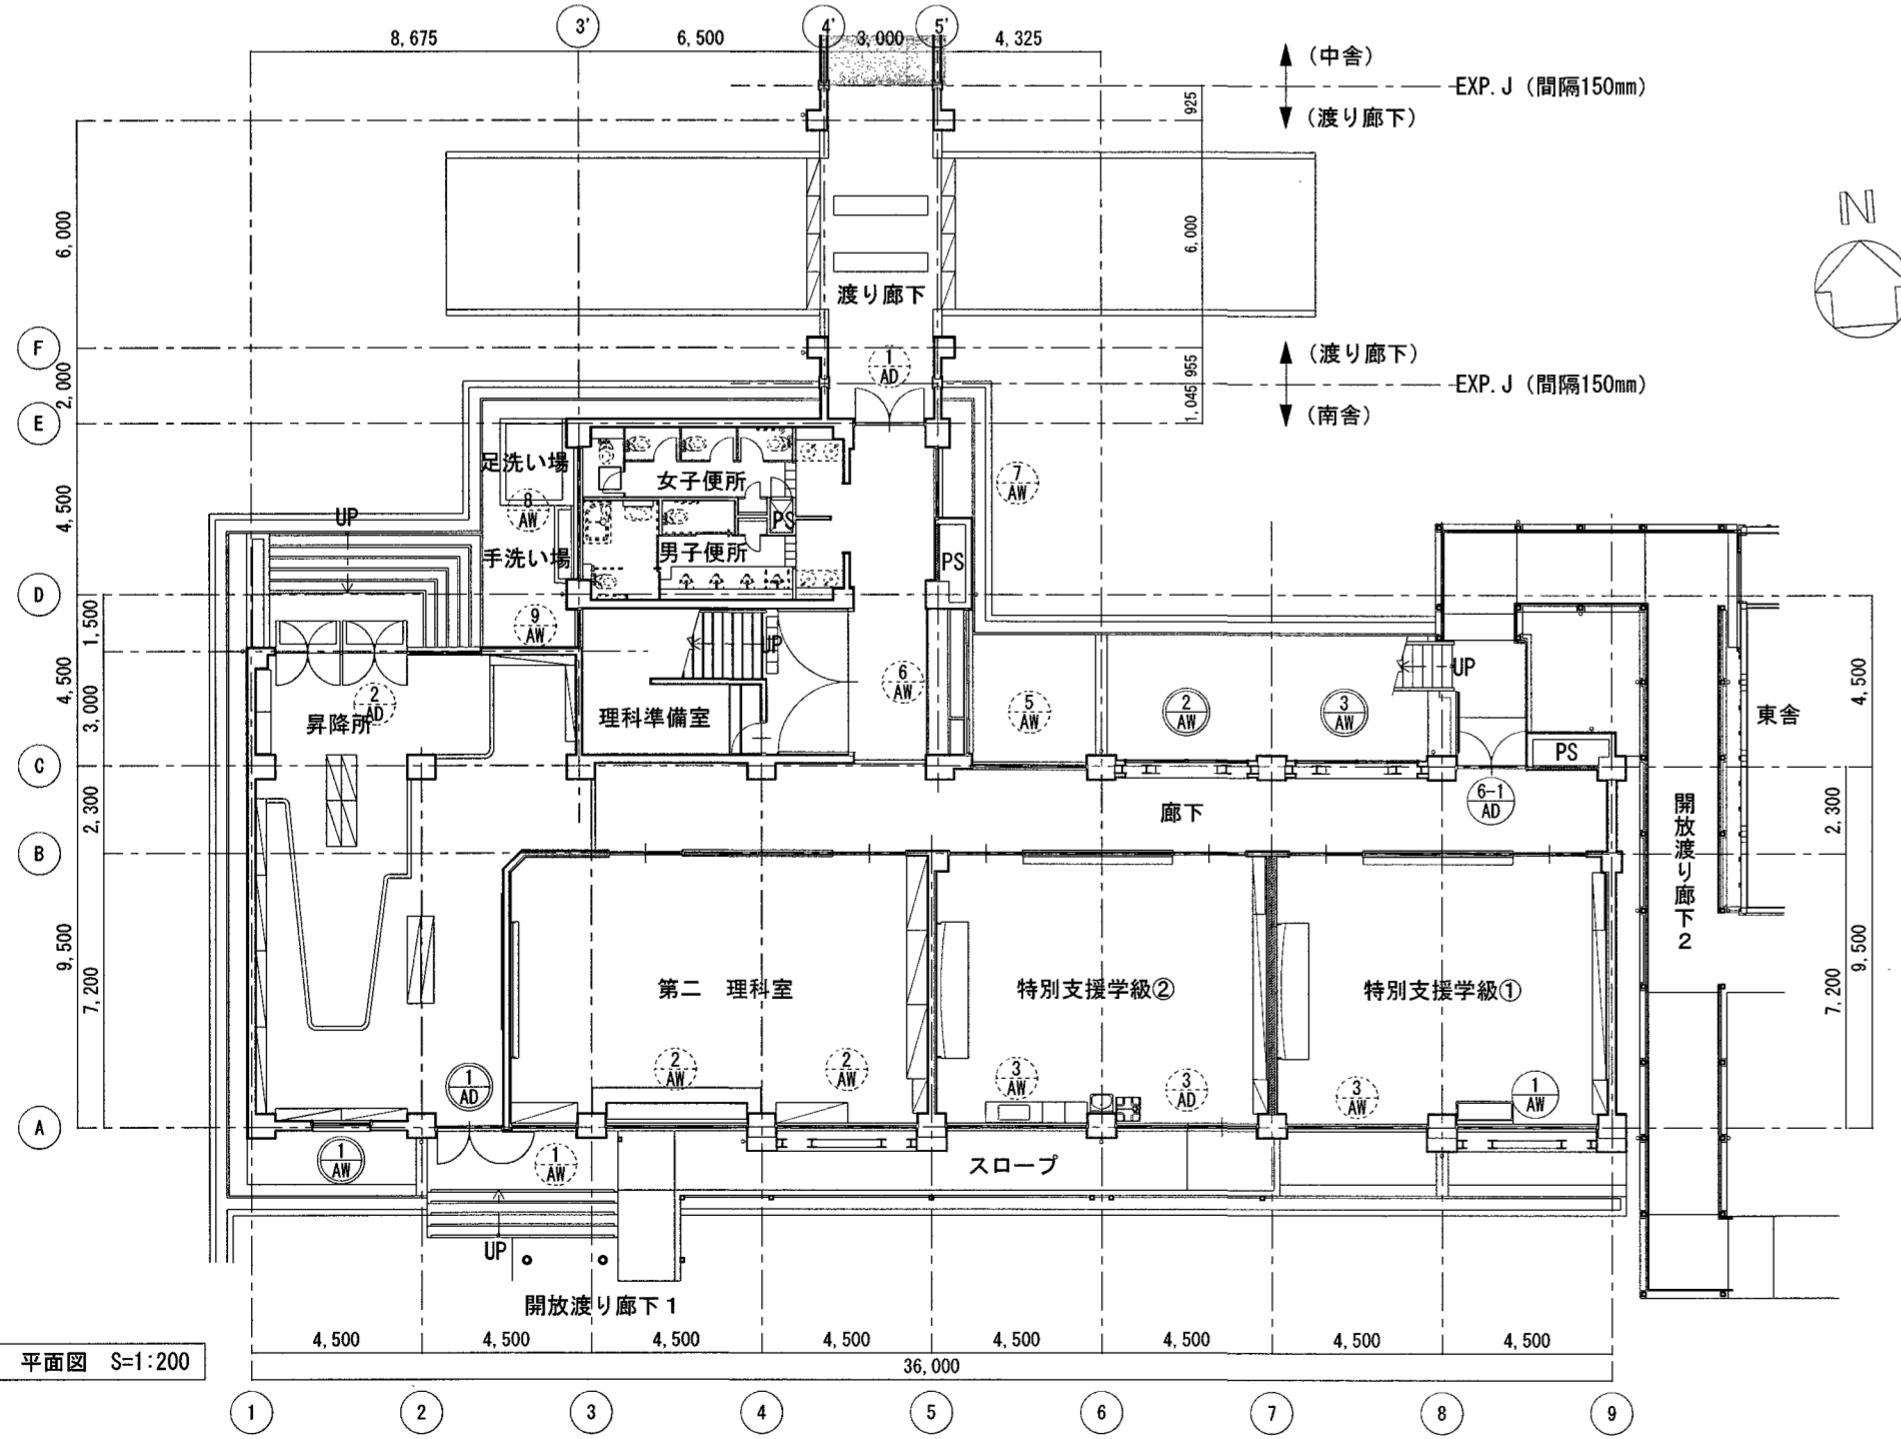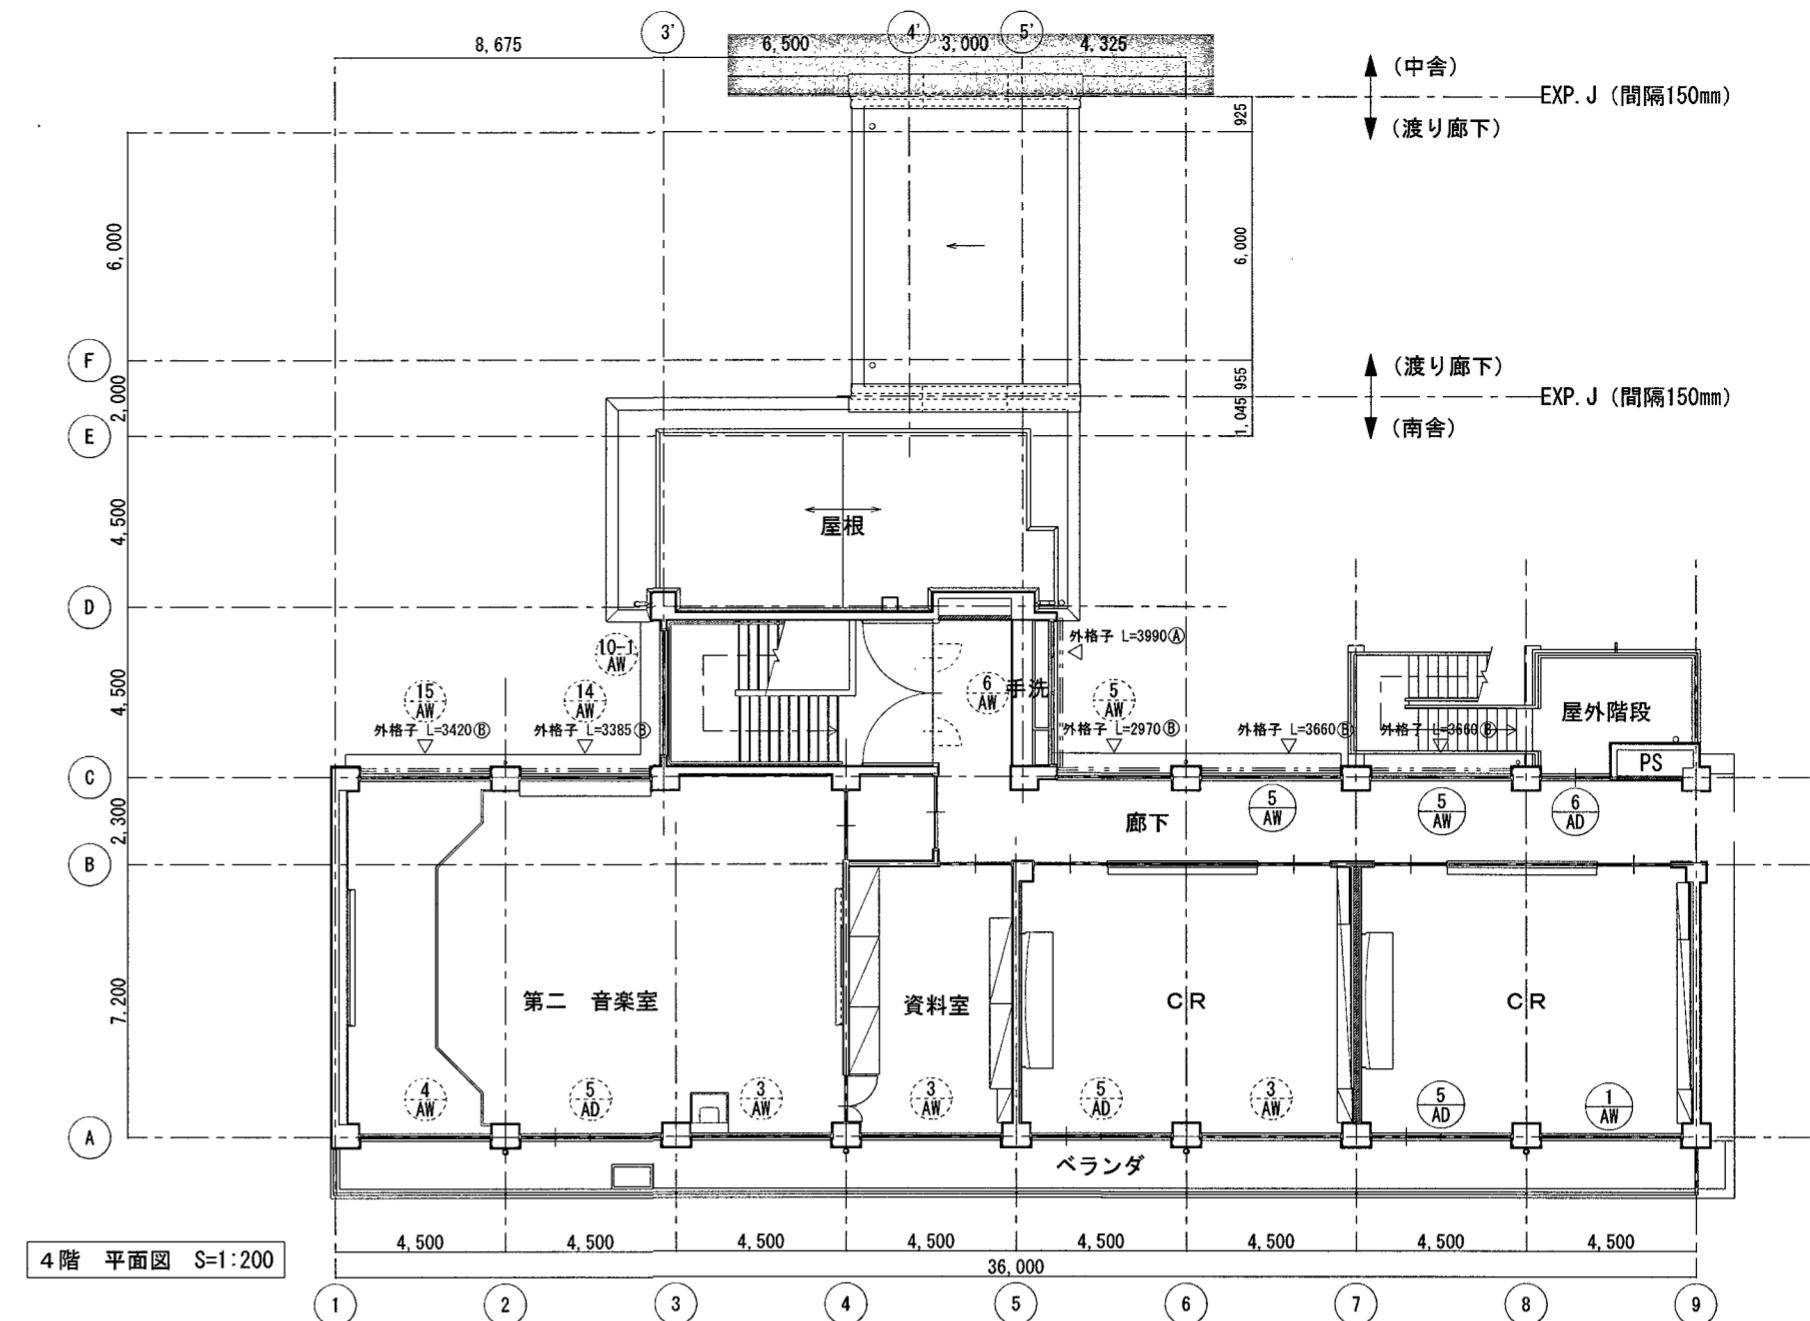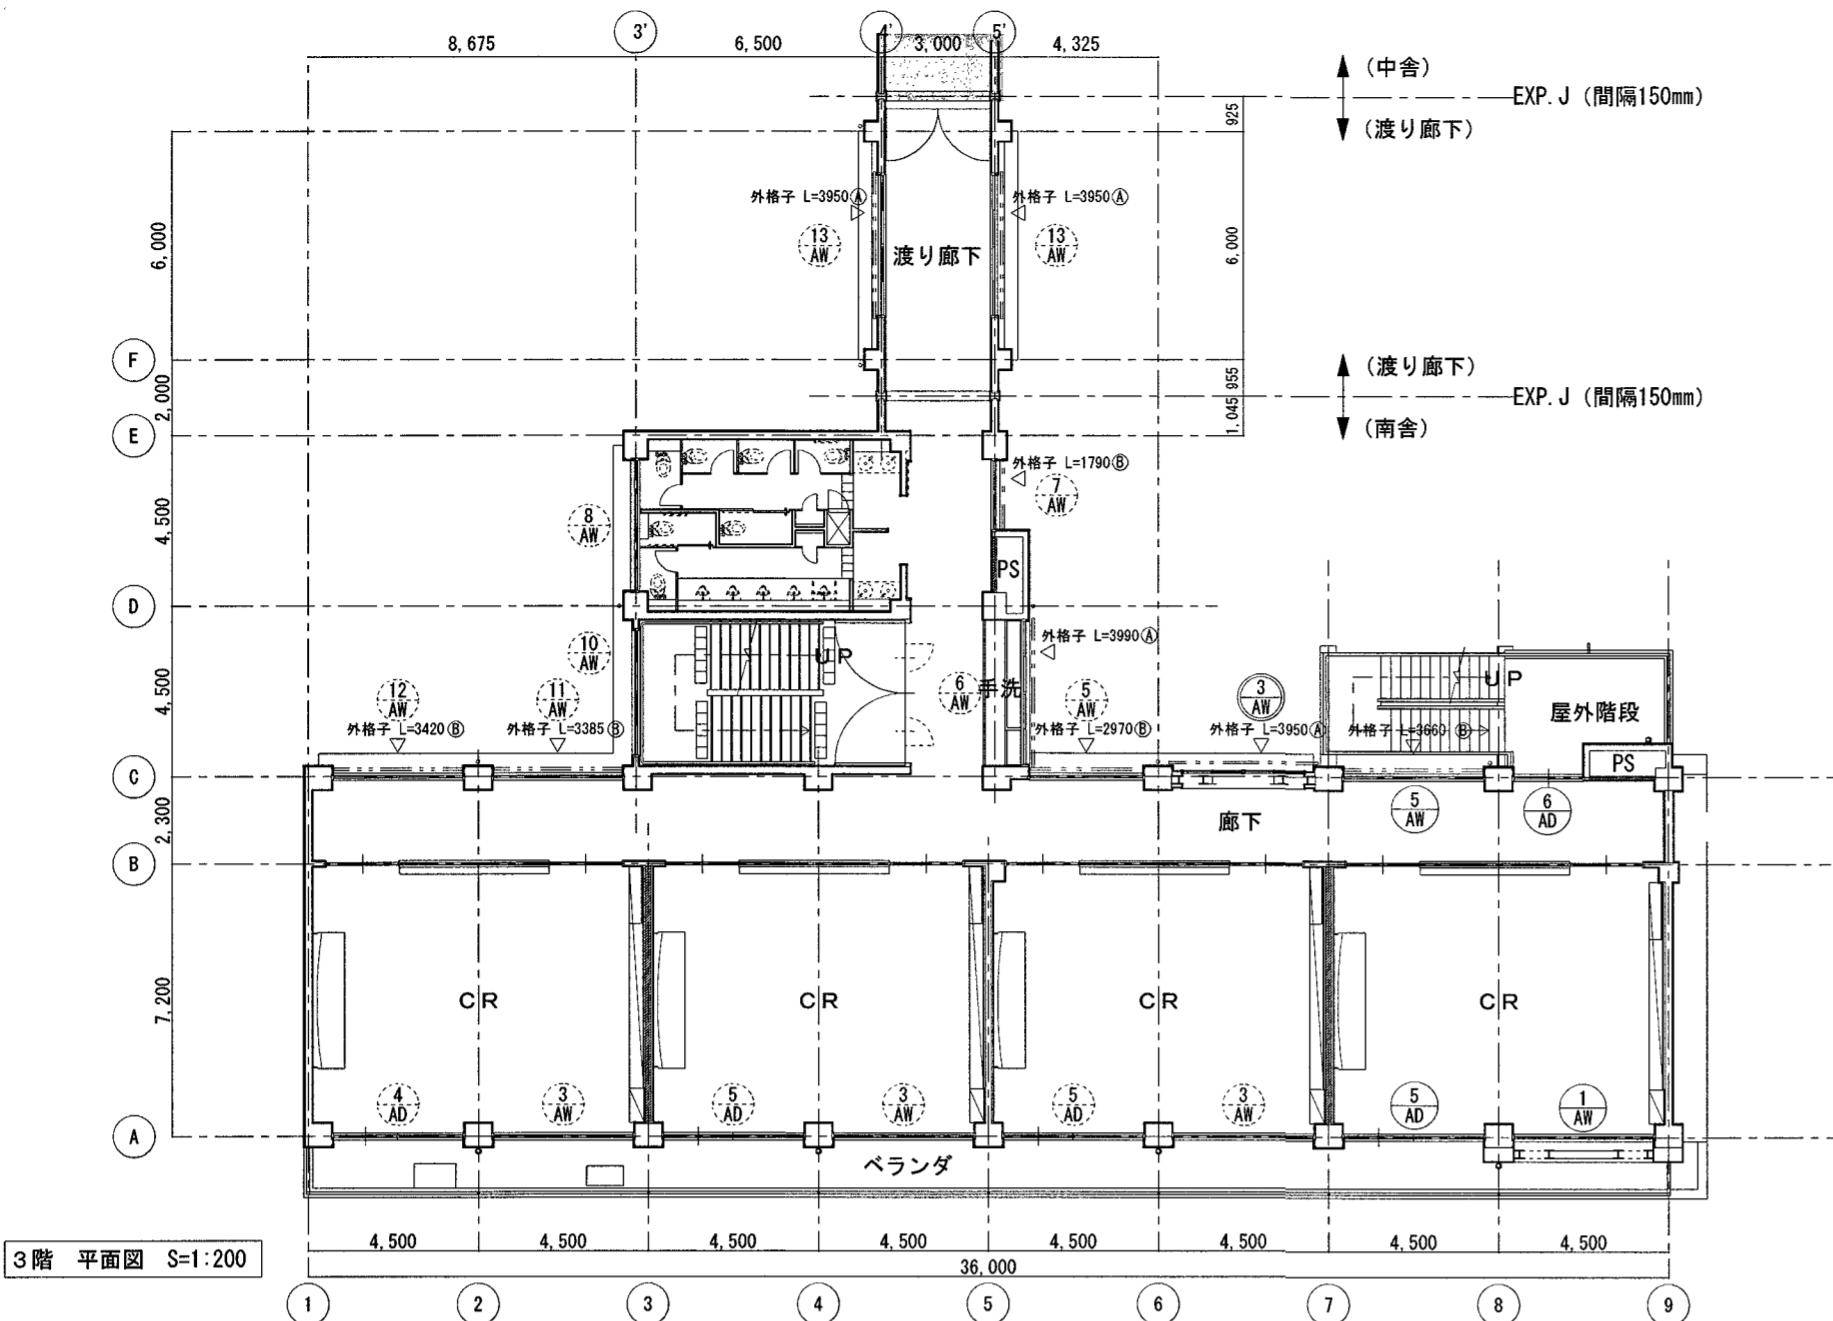

【参考図】

高知市 都市建設部 公共建築課

工事名	係	係長	課長補佐	課長	図面番号
高須小学校南舍外壁改修工事					
図面名 建具配置図【参考図】	縮尺	1 / 200		作図	令和7年 4月 日

番号 記号	室名	数量	改修 ※硝子取替え	現状寸法	改修 ※硝子取替え	現状寸法	改修 ※硝子取替え	現状寸法	改修 ※硝子取替え	現状寸法	改修 ※硝子取替え	現状寸法	改修 ※硝子取替え	現状寸法	改修 ※硝子取替え	現状寸法				
番号 記号	室名	数量	1階 北渡り廊下出入口	1 1 2 3 4 合計 1	1階 畿限口 北出入口	1 1 2 3 4 合計 1	1階 特別支援学級②	1 1 2 3 4 合計 1	3階 CR	1 2 3 4 合計 1	3, 4階 CR	1 2 3 4 合計 4	1階	2階	3階	4階	合計			
材種 見込																				
ガラス			改修前: FL-3.0(撤去)、AP-3.0(既存使用) 改修後: ST-4.0	改修前: PWL(行線)-6.8(撤去) 改修後: ST-4.0	改修前: FL-3.0(撤去)、AP-3.0(既存使用) 改修後: ST-4.0	改修前: FL-3.0(撤去)、AP-3.0(既存使用) 改修後: ST-4.0	改修前: FL-3.0(撤去)、AP-3.0(既存使用) 改修後: ST-4.0	改修前: FL-3.0(撤去)、AP-3.0(既存使用) 改修後: ST-4.0	改修前: FL-3.0(撤去)、AP-3.0(既存使用) 改修後: ST-4.0	改修前: FL-3.0(撤去)、AP-3.0(既存使用) 改修後: ST-4.0	改修前: PWL(行線)-6.8(撤去) 改修後: ST-4.0	改修前: FL-3.0(撤去)、AP-3.0(既存使用) 改修後: ST-4.0	改修前: FL-3.0(撤去)、AP-3.0(既存使用) 改修後: ST-4.0	改修前: FL-3.0(撤去)、AP-3.0(既存使用) 改修後: ST-4.0	改修前: PWL(行線)-6.8(撤去) 改修後: ST-4.0					
金物																				
備考																				
番号 記号	室名	数量	1 AW	1階 第二理科室	1 1 2 3 4 合計 1 <th>2 AW</th> <td>1階 第二理科室</td> <td>1 2 2 3 4 合計 2<th>3 AW</th><td>1, 2, 3, 4階 各室</td><td>1 2 2 2 3 3 4 3 合計 10<th>3-1 AW</th><td>2階 CR</td><td>1 2 3 4 合計 3<th>4 AW</th><td>4階 第二音楽室</td><td>1 2 3 4 合計 1<th>4-1 AW</th><td>2階 CR</td><td>1 2 1 3 4 合計 1</td></td></td></td></td>	2 AW	1階 第二理科室	1 2 2 3 4 合計 2 <th>3 AW</th> <td>1, 2, 3, 4階 各室</td> <td>1 2 2 2 3 3 4 3 合計 10<th>3-1 AW</th><td>2階 CR</td><td>1 2 3 4 合計 3<th>4 AW</th><td>4階 第二音楽室</td><td>1 2 3 4 合計 1<th>4-1 AW</th><td>2階 CR</td><td>1 2 1 3 4 合計 1</td></td></td></td>	3 AW	1, 2, 3, 4階 各室	1 2 2 2 3 3 4 3 合計 10 <th>3-1 AW</th> <td>2階 CR</td> <td>1 2 3 4 合計 3<th>4 AW</th><td>4階 第二音楽室</td><td>1 2 3 4 合計 1<th>4-1 AW</th><td>2階 CR</td><td>1 2 1 3 4 合計 1</td></td></td>	3-1 AW	2階 CR	1 2 3 4 合計 3 <th>4 AW</th> <td>4階 第二音楽室</td> <td>1 2 3 4 合計 1<th>4-1 AW</th><td>2階 CR</td><td>1 2 1 3 4 合計 1</td></td>	4 AW	4階 第二音楽室	1 2 3 4 合計 1 <th>4-1 AW</th> <td>2階 CR</td> <td>1 2 1 3 4 合計 1</td>	4-1 AW	2階 CR	1 2 1 3 4 合計 1
ガラス			改修 ※硝子取替え	現状寸法	改修 ※硝子取替え	現状寸法	改修 ※硝子取替え	現状寸法	改修 ※硝子取替え・中棟撤去	現状寸法	改修 ※硝子取替え	現状寸法	改修 ※硝子取替え・中棟撤去	現状寸法	改修 ※硝子取替え	現状寸法	改修 ※硝子取替え・中棟撤去	現状寸法		
金物																				
備考																				
番号 記号	室名	数量	5 AW	1, 2, 3, 4階 廊下	1 1 2 1 3 1 4 1 合計 4 <th>6 AW</th> <td>1, 2, 3, 4階 廊下</td> <td>1 1 2 1 3 1 4 1 合計 4<th>7 AW</th><td>1, 2, 3階 廊下</td><td>1 1 2 1 3 1 4 1 合計 3<th>8 AW</th><td>1, 2, 3階 便所</td><td>1 1 2 1 3 1 4 1 合計 3<th>9 AW</th><td>1階 理科準備室</td><td>1 1 2 1 3 1 4 1 合計 1<th>10 AW</th><td>2, 3階 段階室</td><td>1 1 2 1 3 1 4 1 合計 2</td></td></td></td></td>	6 AW	1, 2, 3, 4階 廊下	1 1 2 1 3 1 4 1 合計 4 <th>7 AW</th> <td>1, 2, 3階 廊下</td> <td>1 1 2 1 3 1 4 1 合計 3<th>8 AW</th><td>1, 2, 3階 便所</td><td>1 1 2 1 3 1 4 1 合計 3<th>9 AW</th><td>1階 理科準備室</td><td>1 1 2 1 3 1 4 1 合計 1<th>10 AW</th><td>2, 3階 段階室</td><td>1 1 2 1 3 1 4 1 合計 2</td></td></td></td>	7 AW	1, 2, 3階 廊下	1 1 2 1 3 1 4 1 合計 3 <th>8 AW</th> <td>1, 2, 3階 便所</td> <td>1 1 2 1 3 1 4 1 合計 3<th>9 AW</th><td>1階 理科準備室</td><td>1 1 2 1 3 1 4 1 合計 1<th>10 AW</th><td>2, 3階 段階室</td><td>1 1 2 1 3 1 4 1 合計 2</td></td></td>	8 AW	1, 2, 3階 便所	1 1 2 1 3 1 4 1 合計 3 <th>9 AW</th> <td>1階 理科準備室</td> <td>1 1 2 1 3 1 4 1 合計 1<th>10 AW</th><td>2, 3階 段階室</td><td>1 1 2 1 3 1 4 1 合計 2</td></td>	9 AW	1階 理科準備室	1 1 2 1 3 1 4 1 合計 1 <th>10 AW</th> <td>2, 3階 段階室</td> <td>1 1 2 1 3 1 4 1 合計 2</td>	10 AW	2, 3階 段階室	1 1 2 1 3 1 4 1 合計 2
ガラス			改修 ※硝子取替え	現状寸法	改修 ※硝子取替え	現状寸法	改修 ※硝子取替え	現状寸法	改修 ※硝子取替え	現状寸法	改修 ※硝子取替え	現状寸法	改修 ※硝子取替え	現状寸法	改修 ※硝子取替え	現状寸法	改修 ※硝子取替え	現状寸法		
金物																				
備考																				
番号 記号	室名	数量	10-1 AW	4階 段階室	1 2 3 4 1 合計 1 <th>11 AW</th> <td>2, 3階 廊下</td> <td>1 2 1 3 1 4 1 合計 2<th>12 AW</th><td>2, 3階 廊下</td><td>1 2 1 3 1 4 1 合計 2<th>13 AW</th><td>2, 3階 渡り廊下</td><td>1 2 2 3 2 4 1 合計 4<th>14 AW</th><td>4階 第二音楽室</td><td>1 2 3 4 1 合計 1<th>15 AW</th><td>4階 第二音楽室</td><td>1 2 3 4 1 合計 1</td></td></td></td></td>	11 AW	2, 3階 廊下	1 2 1 3 1 4 1 合計 2 <th>12 AW</th> <td>2, 3階 廊下</td> <td>1 2 1 3 1 4 1 合計 2<th>13 AW</th><td>2, 3階 渡り廊下</td><td>1 2 2 3 2 4 1 合計 4<th>14 AW</th><td>4階 第二音楽室</td><td>1 2 3 4 1 合計 1<th>15 AW</th><td>4階 第二音楽室</td><td>1 2 3 4 1 合計 1</td></td></td></td>	12 AW	2, 3階 廊下	1 2 1 3 1 4 1 合計 2 <th>13 AW</th> <td>2, 3階 渡り廊下</td> <td>1 2 2 3 2 4 1 合計 4<th>14 AW</th><td>4階 第二音楽室</td><td>1 2 3 4 1 合計 1<th>15 AW</th><td>4階 第二音楽室</td><td>1 2 3 4 1 合計 1</td></td></td>	13 AW	2, 3階 渡り廊下	1 2 2 3 2 4 1 合計 4 <th>14 AW</th> <td>4階 第二音楽室</td> <td>1 2 3 4 1 合計 1<th>15 AW</th><td>4階 第二音楽室</td><td>1 2 3 4 1 合計 1</td></td>	14 AW	4階 第二音楽室	1 2 3 4 1 合計 1 <th>15 AW</th> <td>4階 第二音楽室</td> <td>1 2 3 4 1 合計 1</td>	15 AW	4階 第二音楽室	1 2 3 4 1 合計 1
ガラス			改修 ※硝子取替え	現状寸法	改修 ※硝子取替え	現状寸法	改修 ※硝子取替え	現状寸法	改修 ※硝子取替え	現状寸法	改修 ※硝子取替え	現状寸法	改修 ※硝子取替え	現状寸法	改修 ※硝子取替え	現状寸法	改修 ※硝子取替え	現状寸法		
金物																				
備考																				
番号 記号	室名	数量	10-2 AW	4階 段階室	1 2 3 4 1 合計 1 <th>11 AW</th> <td>2, 3階 廊下</td> <td>1 2 1 3 1 4 1 合計 2<th>12 AW</th><td>2, 3階 廊下</td><td>1 2 1 3 1 4 1 合計 2<th>13 AW</th><td>2, 3階 渡り廊下</td><td>1 2 2 3 2 4 1 合計 4<th>14 AW</th><td>4階 第二音楽室</td><td>1 2 3 4 1 合計 1<th>15 AW</th><td>4階 第二音楽室</td><td>1 2 3 4 1 合計 1</td></td></td></td></td>	11 AW	2, 3階 廊下	1 2 1 3 1 4 1 合計 2 <th>12 AW</th> <td>2, 3階 廊下</td> <td>1 2 1 3 1 4 1 合計 2<th>13 AW</th><td>2, 3階 渡り廊下</td><td>1 2 2 3 2 4 1 合計 4<th>14 AW</th><td>4階 第二音楽室</td><td>1 2 3 4 1 合計 1<th>15 AW</th><td>4階 第二音楽室</td><td>1 2 3 4 1 合計 1</td></td></td></td>	12 AW	2, 3階 廊下	1 2 1 3 1 4 1 合計 2 <th>13 AW</th> <td>2, 3階 渡り廊下</td> <td>1 2 2 3 2 4 1 合計 4<th>14 AW</th><td>4階 第二音楽室</td><td>1 2 3 4 1 合計 1<th>15 AW</th><td>4階 第二音楽室</td><td>1 2 3 4 1 合計 1</td></td></td>	13 AW	2, 3階 渡り廊下	1 2 2 3 2 4 1 合計 4 <th>14 AW</th> <td>4階 第二音楽室</td> <td>1 2 3 4 1 合計 1<th>15 AW</th><td>4階 第二音楽室</td><td>1 2 3 4 1 合計 1</td></td>	14 AW	4階 第二音楽室	1 2 3 4 1 合計 1 <th>15 AW</th> <td>4階 第二音楽室</td> <td>1 2 3 4 1 合計 1</td>	15 AW	4階 第二音楽室	1 2 3 4 1 合計 1
ガラス			改修 ※硝子取替え	現状寸法	改修 ※硝子取替え	現状寸法	改修 ※硝子取替え	現状寸法	改修 ※硝子取替え	現状寸法	改修 ※硝子取替え	現状寸法	改修 ※硝子取替え	現状寸法	改修 ※硝子取替え	現状寸法	改修 ※硝子取替え	現状寸法		
金物																				
備考																				
番号 記号	室名	数量	16 AW	4階 段階室	1 1 2 3 4 合計 1 <th>17 AW</th> <td>2, 3階 廊下</td> <td>1 1 2 3 4 合計 2<th>18 AW</th><td>2, 3階 渡り廊下</td><td>1 1 2 3 4 合計 2<th>19 AW</th><td>4階 第二音楽室</td><td>1 1 2 3 4 合計 1<th>20 AW</th><td>4階 第二音楽室</td><td>1 1 2 3 4 合計 1</td></td></td></td>	17 AW	2, 3階 廊下	1 1 2 3 4 合計 2 <th>18 AW</th> <td>2, 3階 渡り廊下</td> <td>1 1 2 3 4 合計 2<th>19 AW</th><td>4階 第二音楽室</td><td>1 1 2 3 4 合計 1<th>20 AW</th><td>4階 第二音楽室</td><td>1 1 2 3 4 合計 1</td></td></td>	18 AW	2, 3階 渡り廊下	1 1 2 3 4 合計 2 <th>19 AW</th> <td>4階 第二音楽室</td> <td>1 1 2 3 4 合計 1<th>20 AW</th><td>4階 第二音楽室</td><td>1 1 2 3 4 合計 1</td></td>	19 AW	4階 第二音楽室	1 1 2 3 4 合計 1 <th>20 AW</th> <td>4階 第二音楽室</td> <td>1 1 2 3 4 合計 1</td>	20 AW	4階 第二音楽室	1 1 2 3 4 合計 1			
ガラス			改修 ※硝子取替え	現状寸法	改修 ※硝子取替え	現状寸法	改修 ※硝子取替え	現状寸法	改修 ※硝子取替え	現状寸法	改修 ※硝子取替え	現状寸法	改修 ※硝子取替え	現状寸法	改修 ※硝子取替え	現状寸法	改修 ※硝子取替え	現状寸法		
金物																				
備考																				

## 高知市 都市建設部 公共建築課

工事名  
高須小学校南舎外壁改修工事  
図面名 建具リスト1【参考図】 縮 尺 1 / 100 作図 令和7年 4月 日  
係  
係長  
課長補佐  
課長  
図面番号  
A-17

建具記号	ガラス記号	建具金物記号
AD アルミ製扉	F 型板ガラス	PWL 線入磨板ガラス
AW アルミ製窓	F L フロート板ガラス	A P アルミパネル t=3.0
T B トイレブース	P W 網入磨板ガラス	F フランス落し
A S P アルミ学校用簡易切	S T 強化ガラス(学校向け)	B H 本締継

【参考図】

