
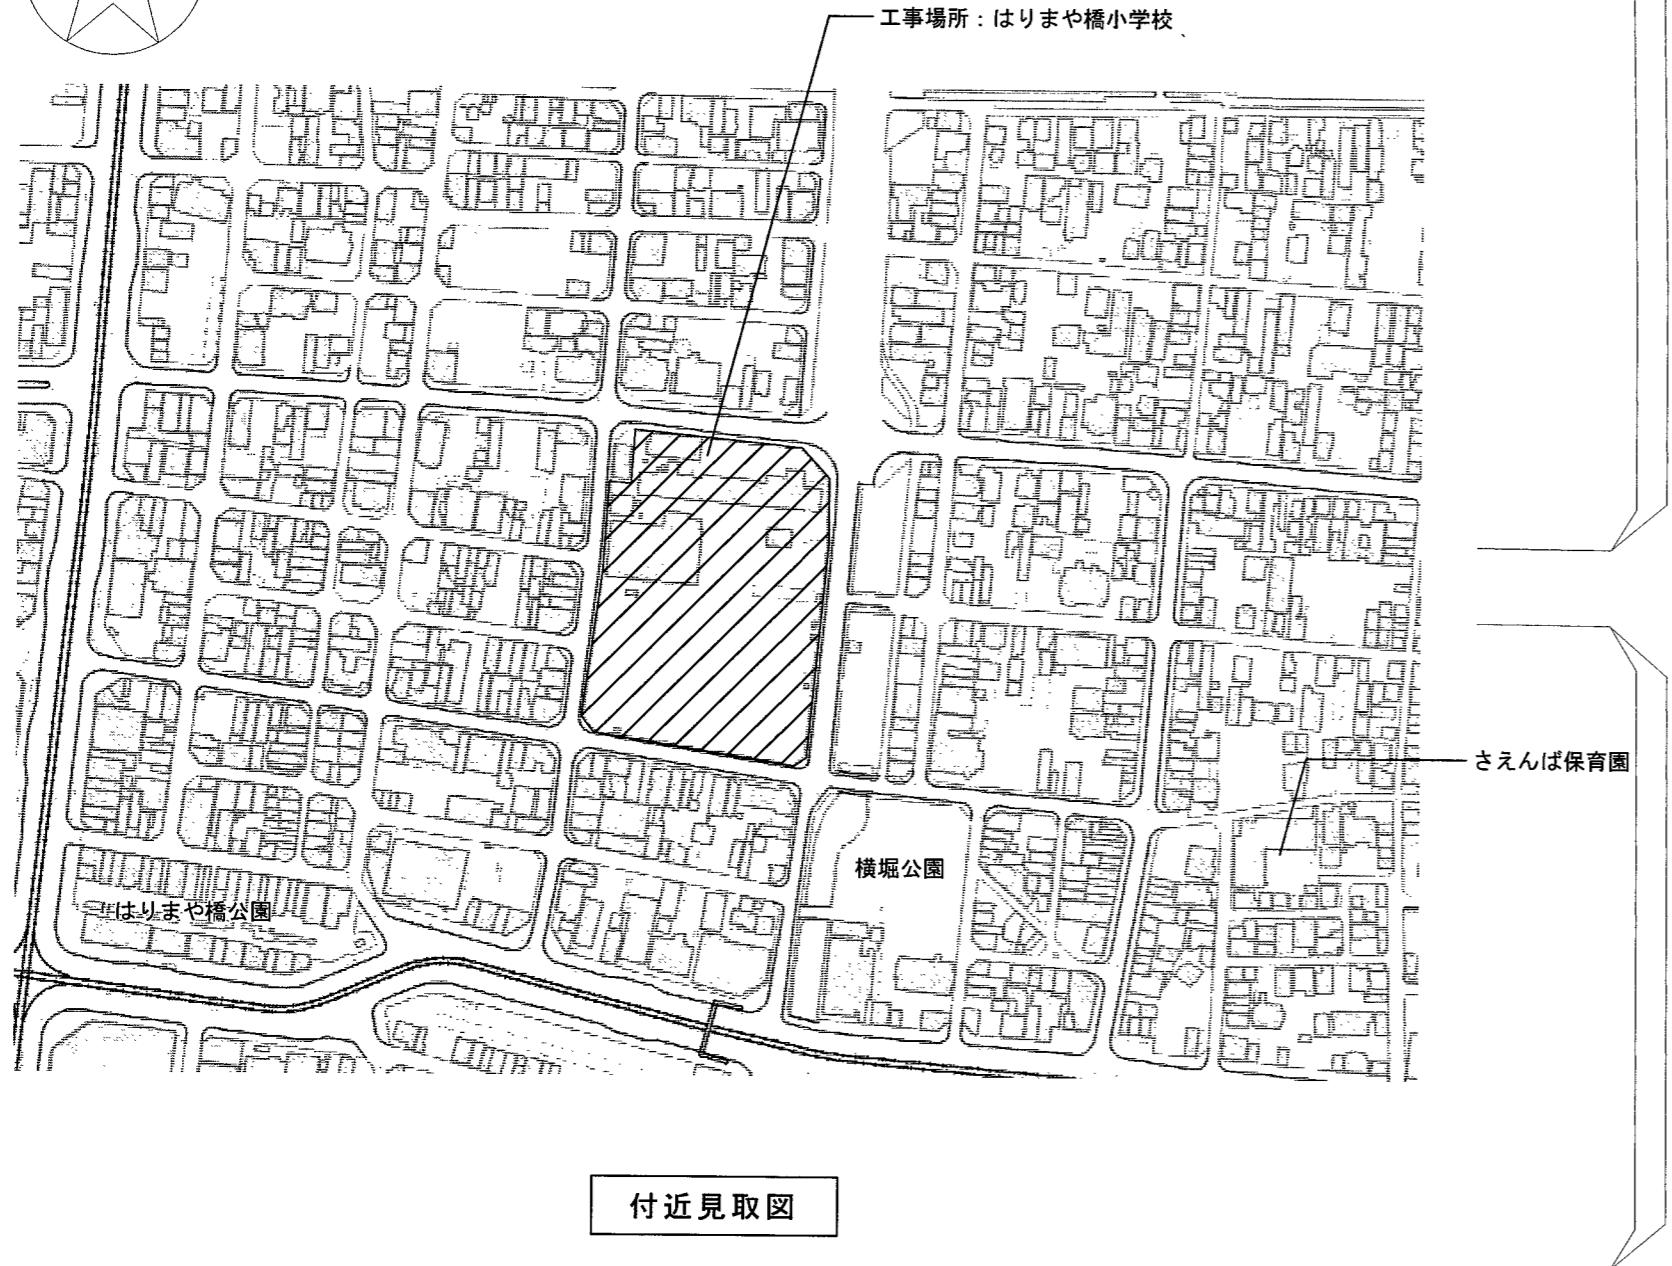


はりまや橋小学校校舎外壁改修工事 特記仕様書		2024.04	項目	特記事項	項目	特記事項
I 工事概要						
1. 工事場所	高知市はりまや町2丁目14番8号					
2. 工事種目	【校舎】 鉄筋コンクリート造 4階建て 延べ面積 4,049.56m ² (EV棟含む) 1) 外壁改修 一式					
3. 関連工事等	電気設備工事 機械設備工事 ガス設備工事 昇降機設備工事 植栽工事 合併処理装置設置工事 外構工事					
4. 概定期工	完成期限の()日前 (令和 年 月 日)					
5. 部分使用(工事請負契約書第34条第1項)	令和 年 月 日からは、全ての室内部分を使用する。					
II 建築工事仕様						
1. 特記仕様						
1) 項目は、番号に○印の付いたものを適用する。						
2) 特記事項は、○印の付いたものを適用する。○印のつかない場合は、※印の付いたものを適用する。 ○印と※印の付いた場合は、共に適用する。						
3) 特記事項に記載の()内表示番号は、「公共建築工事標準仕様書」の当該項目、当該図又は当該表を示す。 特記事項に記載の[]内表示番号は、「公共建築改修工事標準仕様書」の当該項目、当該図又は当該表を示す。 特記事項に記載の< >内表示番号は、「建築物解体工事共通仕様書」の当該項目、当該図又は当該表を示す。						
2. 適用基準等	図面及び特記事項に記載されていない事項は、全て国土交通省(建設)大臣官房官府営繕部監修の以下による。 ・公共建築工事標準仕様書(建築工事編) (令和4年版) ※公共建築改修工事標準仕様書(建築工事編) (令和4年版) ※建築工事標準詳細図 (令和4年版) ・敷地調査共通様書 (令和4年版) ・建築物解体工事共通仕様書 (令和4年版)					
3. 「週休2日制モデル工事」の実施について	○対象 (発注者指定型 受注者希望型) 本工事は、工事着手日から工事完成日までの間の土曜日及び日曜日を現場の休工日の基本とする 「週休2日制モデル工事」の対象工事である。実施にあたっては高知市「週休2日制モデル工事」 実施要領(営繕工事編)による。 (https://www.city.kochi.kochi.jp/soshiki/123/syukyuhutsuka.html) ・対象外(理由:)					
項目	特記事項					
一般共通事項						
① 工事実績情報サービス(CORINS)への登録(請負金額500万円以上)(受注、変更、完成時)	登録の手続きについては、(一財)日本建設情報総合センターの「建設実績情報のコリンズテクリス登録等に関する規約」による。	[1.1.4]				
2 総合工程表	原則、工事の着手に先立ち、別契約関連工事の受注者と協議し、受注者及び別契約関連工事の受注者連名による総合工程表を監督職員に提出する。					
3 総合図	工事の施工に先立ち別契約関連工事の受注者と調整のうえ、総合図を作成し、監督職員の承諾を受ける。	[1.2.3]				
④ 工事日誌	週ごとに工事の全般的な経過及び次週の工事予定を記載した日誌を監督職員に提出する。 また、工事の経過が明確にわかる写真を貼付すること。	[1.2.4]				
⑤ 工事写真	工事写真是L版程度とし、工事の内容、日付等必要事項を記入し1部提出する。(A4版台紙) 撮影方法は、「営繕工事写真撮影要領(令和5年版)」による。 デジタル工事写真の小黒板情報電子化の実施をする場合は、監督職員の承諾を受ける。 なお、実施については、国営建設第14号(令和5年3月1日付)「デジタル工事写真の小黒板情報電子化について」による。	[1.2.4]				
⑥ 下請負者の報告	各下請負者については下請負契約前に監督職員に報告する。					
7 電気保安技術者	適用する。	[1.3.3]				
⑧ 施工条件	施工日及び施工時間 ○図示(図面番号A-05) ・施工順序 図示 工事用車両の駐車場所及び資機材の置き場所 ※仮囲い 図示 その他の施工条件 ○資機材の搬出入時には、専任の誘導員を配置する。その他の場合でも、工事関係車両(乗用車も含む)が敷地内を通行する際には必ず誘導するものをつけ、公道まで徐行する。 ○登下校時間帯や休み時間等は車両の通行を中止する等必要な配慮をする。 ○図示(図面番号A-05)	[1.3.5]				
⑨ 交通誘導警備員	交通誘導警備員を配置する場合は、原則として警備業法(昭和47年法律第117号)第4条による認定を受けた警備業者の警備員を配置することとし、建設作業員等の他職種の者を従事させないこととする。 ただし、一時的な作業等で、安全確保に対応できることとし、監督職員が認めたものについては、この限りでないものとする。					
	配置人員等 令和 年 月 日から令和 年 月 日までの間は 名常駐する。 ・作業日は 名常駐する。その他監督職員と協議し、適宜配置する。 ○監督職員と協議し、適宜配置する。					
項目	特記事項					
⑩ 施工数量調査	調査範囲 図示 改修建物の外壁、軒天、バラベット 調査方法 外部足場を使用した目視及び打診 破壊部分の補修方法 現状に復旧 外壁調査は、外壁改修フローに対する外壁面のひび割れ、浮き、欠損部、内部まで貫通したひび割れ及び雨漏りの有無についての位置及び数量(幅、長さ、面積)の調査を行う。 また、その調査の結果を立面図等に記載し集計表を添えて電子データと共に、監督職員に報告する。(必要に応じ写真等を添付する)	[1.6.2]				
⑪ 技能士及び技能資格者	※適用する (O: 一級, ●: 二級) 工事種別 技能検定の作業の種別 ○仮設工事 ●とび作業(又は足場組立作業) ・鉄筋工事 ○鉄筋組立て作業 ・コンクリート工事 ○コンクリート圧送工事作業 ○型枠工事作業 ・鉄骨工事 ○●とび作業 ・ブロック・ALCパネル工事 ○コンクリートブロック工事作業 ・(単一)エーエルシーパネル工事作業 ○防水工事 ○アスファルト防水工事作業 ○ウレタンゴム系塗膜防水工事作業 ○アクリルゴム系塗膜防水工事作業 ○合成ゴム系防水工事作業 ○塗化ビニル系シート防水工事作業 ○セメント系防水工事作業 ○シーリング防水工事作業 ○改良アスファルトシートトーチ工法防水工事作業 ○FRP防水工事作業 ・石工事 ○石張り作業 ・タイル工事 ○タイル張り作業 ・木工事 ○大工工事作業 ・屋根及びとい工事 ○かわらしき ●スレート工事作業 ○内外装板金作業 ・金属工事 ○鋼製下地工事作業 ○金属製パルヨニ工事作業 ・左官工事 ○左官作業 ・建具工事 ○ビル用サッシ施工業 ・木建具製作 ○ガラス工事作業 ・カーテンウォール工事 ○金属製カーテンウォール工事作業 ・塗装工事 ○建築塗装作業 ・内装工事 ○プラスチック系床仕上げ工事作業 ○壁作業 ●カーベット系床仕上げ工事作業 ○畠製作業 ○ボード仕上げ工事作業 ・植栽工事 ○造園工事作業 ○その他 ○樹脂接着剤注入工事作業(エポキシ樹脂注入工事) 又は(単一)樹脂接着剤注入工事作業(エポキシ樹脂注入工事) ○家具手工作業	[1.7.2][1.7.3]				
⑫ 化学物質の室内濃度の測定	適用する技能士について、当該資格を有することが確認できる書類及び資格者が特定できる書類(運転免許証等)の写しを提出する。 化学物質の室内濃度を測定し、厚生労働省が定める指針値以下であることを確認し、報告書を監督職員に提出する。 ただし、完成検査前に報告書の提出が困難な場合は、事前に信頼のおける速報等の資料を監督職員に提出する。この場合、後日に正式な報告書を速やかに監督職員に提出しなければならない。 測定する業者の選定にあたっては、あらかじめ監督職員に報告すること。	[1.7.9]				
⑬ 特別管理産業廃棄物の施工計画調査	※行う 行わない 分析調査 ※施工計画調査の結果により、監督職員と協議する。 ・行う() 行わない					
⑭ 再生資源化を図るものの施工計画調査	※行う() ○再資源化を図るもの (※コンクリート ※コンクリート及び鉄から成る建設資材 ※木材 ※アスファルトコンクリート)					
⑮ 特別管理産業廃棄物の施工計画調査	※行う 行わない					
⑯ 分析調査	※施工計画調査の結果により、監督職員と協議する。 ・行う() 行わない					
⑰ 化学物質の室内濃度の測定	化学物質の室内濃度を測定し、厚生労働省が定める指針値以下であることを確認し、報告書を監督職員に提出する。 ただし、完成検査前に報告書の提出が困難な場合は、事前に信頼のおける速報等の資料を監督職員に提出する。この場合、後日に正式な報告書を速やかに監督職員に提出しなければならない。 測定する業者の選定にあたっては、あらかじめ監督職員に報告すること。	[1.7.9]				
⑱ 直接仮設の養生	測定方法 ※厚生労働省「室内空気中化学物質の室内濃度指針値及び標準的測定方法について」による。 測定対象化学物質 ※ホルムアルデヒド ●トルエン ●キシレン ●エチルベンゼン ※スチレン ●パラジクロロベンゼン 測定箇所 ()箇所 施工前・施工後 (回)回測定					
⑲ 建築材料等	なお、測定結果が厚生労働省の定める指針値を超える場合は、原則として本工事の引き渡しを行わないこととする。ただし、次のいずれかに該当する場合は除く。 1)何らかの対策が施された場合、揮発性有機化合物の濃度が厚生労働省の定める指針値以下となつたことが確認された場合。 2)濃度測定の結果が、本工事の施工により生じたものでないことが明確である場合。 3)濃度測定が、使用開始後(備品の搬入等を含む)に行われた場合。 本工事の引き渡し後、あるいは、使用開始後に室内の揮発性有機化合物(VOC)の濃度測定が行われ、測定結果が厚生労働省の指針値を超える場合については、受注者は、工事引き渡し後であっても、その原因究明に当たって協力しなければならない。 また、本工事の施工が原因となって、化学物質の濃度が厚生労働省の定める指針値を超えたものであることが判明した場合は、受注者の負担により、その対策を講じなければならない。					
⑳ 内部養生	内部養生に合板又は構造用パネルを使用する場合、その合板または構造用パネルのホルムアルデヒド放散量はF☆☆☆☆、又はそれと同等と認められる製品を使用する。					
㉑ 本工事に使用する材料等のうち、特定のものが特記された場合は、設計図書に規定するもの又はこれと同等のものとする。(記載順序は不同)また、「評価名簿による」と特記されたものについては、(一社) 公共建築協会発行の「建築材料・設備機材等品質性能評価事業建築材料等評価名簿」によるもの、又は評価の内容についてこれらと同等と認められるものとする。 ただし、同等とする場合は、監督職員の承諾を受ける。						
㉒ 郡内資材の優先使用	本工事に使用する資材は、機能、品質、価格等が同等であれば、県内資材を優先して使用するものとする。なお、県外資材を使用する場合は、使用理由を施工計画書の打合せ事項に記載し、監督職員の確認を受けること。 注1: 県内資材とは、高知県内で産出した原材料を用いて、高知県内で製造、加工した資材、又は高知県外で産出した原材料を用いて、高知県内で製造、加工された資材をいう。 ただし、①木材は、高知県内の森林から生産されたもの、②生コンクリートの細骨材に配合する海砂は、高知県内で産出されたものとする。 注2: 県外資材とは、県内資材以外の資材をいう。					
㉓ 公共建築工事標準仕様書に記載されていない特別な材料の工法は、監督職員の承諾を受けて当該材料製造所の指定する工法による。						
㉔ 本工事に使用する材料及び工法は、建築基準法に基づき定まる風圧力に対応したものとし、速度圧を求める場合の風速(Vo)及び地表面粗さ区分は、次の数値とする。 風速(Vo): ※ 38m/sec ~ 36m/sec 地表面粗さ区分: ※ III ~ II						
㉕ 内外部とも上仕上隅で利用者の手の届く範囲は、図示が無くとも原則として全て面取りを施す。 木部(家具を含む) 6mm程度 コンクリート、モルタル部 20mm程度 鉄部、金属部 3mm程度 建具類等、上記により難い場合は、監督職員と協議する。						
㉖ 工事名	工事名 はりまや橋小学校校舎外壁改修工事					
㉗ 国面名	国面名 改修特記仕様書(1) 2024.04 縮尺 1 /					
㉘ 係長	係長					
㉙ 課長補佐	課長補佐					
㉚ 課長	課長					
㉛ 国面番号	国面番号 A-01					

項目	特記事項						項目	特記事項						項目	特記事項							
6 塗膜防水	防水層の種別 [3.6.3][表3.6.1～表3.6.3]							エポキシ樹脂モルタル [4.2.4]							[4.3.11～16]							
	工法	種別	施工箇所	仕上塗料 種類	高射反射率塗料の適用	備考		だれ	接着強さ(MPa)	圧縮強さ(MPa)	曲げ強さ(MPa)				改修工法の種類	アンカーピンの本数	注入口の箇所数					
	・P O X	・X-1	※2成分アクリル樹脂系	※製造所の仕様による	改修用ドレッジ	・設ける ・設けない		だれが生じないこと	1.0以上	20.0以上	10.0以上	(3日後の値)			一般部分指定部分	狭幅部	一般部分指定箇所					
	・L 4 X	・X-1 H ・X-2 ・X-2 H	・ふつ素樹脂系 ・アクリル樹脂系											・アンカーピンニング	※16	※25	※5	一	一	注量 ※ 25mL		
	・P 1 Y	※Y-2				保護層 ・設ける ・設けない								・アンカーピンニング	※13	※20	※5	※12	※20	※5		
	・P 2 Y													全面エポキシ樹脂注入工法	・	・	・	・	・	注量 ※ 25mL		
	絶縁工法における脱気装置の種類及び設置数量							※主材料の製造所の仕様による [3.6.3]						・アンカーピンニング	※13	※20	※5	※12	※20	※5		
	ウレタン防水材							※化学物質MOCAを含有しないもの						全面エポキシ樹脂注入工法	・	・	・	・	・	注量 ※ 50mL		
7 F R P 防水	ガラスマット 表面の仕上げ 押え金物の寸法							・1層タイプ ・平滑 ・粗面	・2層タイプ					全面エポキシ樹脂注入工法	※9	※16	※5	一	一	注量 ※ 25mL		
	押え金物の材質							※アルミニウム						・注入口付アンカーピンニング	※9	※16	※5	※9	※16	※5		
	押え金物の寸法							※図示						全面エポキシ樹脂注入工法	・	・	・	・	・	注量 ※ 50mL		
⑧ シーリング	シーリング改修工法の種類							・シーリング充填工法	◎シーリング再充填工法	・拡幅シーリング再充填工法				アンカーピン						[4.3.5]		
	シーリング充填工法の種類							・ブリッジ工法						※ステンレス鋼(SUS304)呼び径4mmの丸棒で全ネジ切り加工したもの。								
	ボンドプレーカー張り エッジング材張り							・適用する						注入付アンカーピン						[4.3.5]		
	シーリング材の種類、施工箇所							[3.1.4][3.7.2][表3.7.1]						※ステンレス鋼(SUS304)呼び径6mm						[4.2.6][4.3.7]		
	※下表による(下表以外は表3.7.1による)													充填工法								
	種類(記号)							主成分による区分						材料	※エポキシ樹脂モルタル		・ポリマーセメントモルタル					
	・S R - 1	シリコーン系												・モルタル塗替え工法								
	◎M S - 2	変成シリコーン系	図示											仕上げ厚又は全塗り厚が25mmを超える場合の処置						[4.3.10]		
	・P S - 2	ポリサルファイド系												※ステンレス製アンカーピン縦横#200打込、ステンレス製ラス等張り								
	◎P U - 2	ポリウレタン系	図示																			
	仕上げを行わない箇所																					
9 とい	シーリング材の目地寸法							[3.7.3]														
	箇所							打継ぎ/ひび割れ誘発目地	ガラス回りの目地	左記以外の目地												
	幅(mm)							※ 20以上	※幅及び深さ5以上[5.13]	※ 10以上												
	深さ(mm)							※ 10以上	・3による場合を除く)	※ 10以上												
	接着性試験																				[4.5.2～4.5.4]	
	※簡易接着性試験																					
	シーリング材の目地寸法																					
9 とい	外壁改修工事							コンクリート打放し仕上げ														
	材料							[3.8.2][表3.8.1]														
	材種							寸法														
	・硬質ポリ塩化ビニル管(VP)							※たてどい														
	・硬質ポリ塩化ビニル管カバー(カ-VP)							※たてどい														
	・硬質塩化ビニル雨どい							※軒どい	・たてどい													
	とい受金物及び足金物の材種、形状及び取付け間隔							[3.8.2]														
	材種:※ステンレス製・溶融亜鉛めっき その他:※表3.8.2による																					
	防震材のホルムアルデヒド放出量							※ F ☆☆☆☆														
	既存のといその他の撤去							※ 図示														
	降雨等に対する養生方法							※監督職員と協議による														
	鋼管製といの防護巻き							・表3.8.4による														
	たてどい受金物の取付け							・図示														
	ルーフドレンの取付け							・水はけがよく、床面より下げ、周囲の隙間にモルタルを充填する。														
10 アルミニウム製笠木	種類							・オープン形式(・押出250形・押出300形・押出350形)						[3.9.2][表3.9.1]								
	・板材折曲げ形(・オープン形式・シール形式)							本体幅()mm	板厚(※2.0)	mm												
	表面処理							種別	表5.2.2による	()種												
	色合い等							※標準色														
	既存の笠木等の撤去							・行う(範囲	※図示	・	・行わない	・一時取外し再取付け		[3.9.3]								
	新規アルミニウム製笠木の下地の補修工法							※ 図示														
	板材折曲げ形笠木の取付け方法																					

項目	特記事項	外壁改修フロー及び数量	
環境配慮改修工事 1 石綿含有建材の除去工事	石綿含有建材の有無及び除去等 [9.1.3~9.1.5]		
	石綿含有吹付け材の飛散防止処置 ※ 濡潤化 固形化		
	石綿含有仕上塗材の除去 [9.1.6]		
	使用部位 () 使用材料 () 除去工法		
	※厚生労働省「石綿飛散漏洩防止対策徹底マニュアル」による工法の内、飛散防止に関し隔離措置と同等と判断できる工法		
	除去範囲 ※ 図示 試験施工 ※行わない 行う		
	処分 [9.1.3] 管理型・安定型を確認の上、廃棄物処理法による許可を受けた施設で適切に処理すること。		
	石綿粉じん濃度測定		
	※建築物石綿含有建材調査報告書により、監督職員と協議する。 ・行う・行わない [9.1.1]		
	測定期間 処理作業前 ・処理作業室内 ・施工区画周辺又は敷地境界 測定場所 測定名称 測定点 測定1 ※ 2点 3点 測定2 ※ 2点 ・施工区画周辺又は敷地境界 ・処理作業室内 ※セキュリティーゾーン入口 ※集じん、排気装置の排出口 (処理作業室外の場合) ※施工区画周辺又は敷地境界 測定3 ※ 2点 測定4 ※ 1点 ※ 1点 測定5 ※施工区画周辺又は敷地境界 測定6 ※ 4方向 各1点 ※処理作業室内 測定7 ※ 2点以上 ・施工区画周辺又は敷地境界 測定8 ※ 4方向 各1点 測定期間 ・JIS K3850-1に基づいた測定 (・測定4 ・測定5 ・測定6 ・測定7 ・) ・自動測定器による測定 (・測定4 ・測定5 ・)		
測定期間 処理作業中 ・処理作業室内 ※セキュリティーゾーン入口 ※集じん、排気装置の排出口 (処理作業室外の場合) ※施工区画周辺又は敷地境界 測定3 ※ 2点 ※セキュリティーゾーン入口 ※集じん、排気装置の排出口 (処理作業室外の場合) ※施工区画周辺又は敷地境界 測定4 ※ 1点 ※ 1点 測定5 ※施工区画周辺又は敷地境界 測定6 ※ 4方向 各1点 ※処理作業室内 測定7 ※ 2点以上 ・施工区画周辺又は敷地境界 測定8 ※ 4方向 各1点 測定期間 ・JIS K3850-1に基づいた測定 (・測定4 ・測定5 ・測定6 ・測定7 ・) ・自動測定器による測定 (・測定4 ・測定5 ・)			
モルタル塗り仕上げ外壁の場合 [9.1.3]			
外壁調査 (施工数量調査)			
ひび割れ部改修 欠損部改修 浮き部改修			
モルタル撤去 (○しない する)			
樹脂注入法 (注1) A) 73.0 m² B) m² C) m² D) m²	Uカットシール材充填工法 シール工法 充填工法 モルタル塗替工法 カッター切り m²	モルタル塗替工法 充填工法 モルタル塗替工法 カッター切り m²	部分エボキシ樹脂一般部分 全面エボキシ樹脂一般部分 全面エボキシ樹脂一般部分 指定部分 m² 狭幅部 10.8 m
下地調整塗材 全面 ※図示			
仕上塗材仕上げ 全面 ※図示			
タイル張り仕上げ外壁の場合 [9.1.3]			
外壁調査 (施工数量調査)			
ひび割れ部改修 欠損部改修 浮き部改修			
目地 タイル撤去 (しない する)			
目地ひび割れ改修工法 樹脂注入工法 (注1) A) m² B) m² C) m² D) m²	Uカットシール材充填工法 タイル部分張替え工法 タイル張替え工法 カッター切り m²	部分エボキシ樹脂一般部分 指定部分 m² 狭幅部 m	アンカーピンキング注入工法 (注入口付) 全面エボキシ樹脂一般部分 全面エボキシ樹脂一般部分 指定部分 m² 狭幅部 m
(注1) ひび割れ幅 (mm) が、 A) 0.2以上1.0以下、 B) 0.2以上0.3未満、 C) 0.3以上0.5未満、 D) 0.5以上1.0以下を示す A)は自動式低圧エボキシ樹脂注入工法を示し、 B)・C)・D)は手動式エボキシ樹脂注入工法、機械式エボキシ樹脂注入工法を示す。			
(注2) 数量及び工法は想定であり、施工数量調査の結果に応じて変更対象とする。			
工事名 高知市都市建設部公共建築課 はりまや橋小学校校舎外壁改修工事 図面名 改修特記仕様書 (4) 2024.04 緒 尺 1 /	係 係長 課長補佐 課長 図面番号 相見 潤田 大下 濱口 松木 A-04		

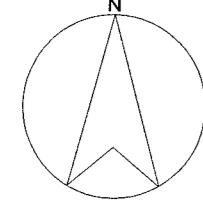

■ 施工条件・注意事項

- 工事に支障がない範囲で、屋内の換気が行えるように配慮すること。
- 車体の削孔及びはり作業は、授業中の作業を禁止とする。（作業禁止時間は校時表による。）
- 外壁面に設置されている設備（配線・配管・室外機など）は既存のままとし、養生のうえ作業を行うこと。
- 学期中、昇降所入口や渡り廊下などに児童の移動を妨げないよう仮設計画すること。
- 夏季休業期間：令和7年7月19日～令和7年8月31日
- 登校時は7:45～8:30を工事関係車両通行禁止とする。

また、下校時においては下記の時間帯も同様とする

- ・月、火、木、金曜日 15:30～16:30
- ・水曜日 15:00～15:30

なお、東側出入口の下校時においては下記の時間帯も同様とする

- ・月、火、木、金曜日 14:30～16:30
- ・水曜日 14:00～15:30

○ 足場の設置は6月23日以降とする。

■ 現場作業不可日

下記の日は作業禁止とする。

なお、予定が変更となる場合があるため事前に施設管理者に確認すること。

令和7年6月25日終日

令和7年9月5日終日


令和7年10月23日終日

令和7年11月8日終日、12日終日

■ 防犯カメラの移設再設置



2階南側にある防犯カメラ2台は外部足場設置後に足場に移設を行い、工事完了後元の位置に再設置すること

校時表		月	火	水	木	金
ブック・チャレンジ 集会						
朝会(ほか)		8:30～8:40				
休み時間		8:40～9:25				
①時刻目		9:35～10:20				
休み時間		10:20～10:40				
③時刻目		10:40～11:25				
休み時間		11:25～11:35				
④時刻目		11:35～12:20				
休み時間		12:20～13:05				
休み時間	13:00～13:25	13:00～13:25	13:00～13:25			
清掃	13:25～13:40		13:25～13:40			
休み時間	13:40～13:50		13:40～13:50			
5時刻目	13:50～14:35	13:50～14:35	13:50～14:35			
休み時間	14:35～14:45	14:45～14:55	14:45～14:55	14:35～14:45		
6時刻目	14:50～15:30	14:50～15:30	14:50～15:30	14:45～15:30		

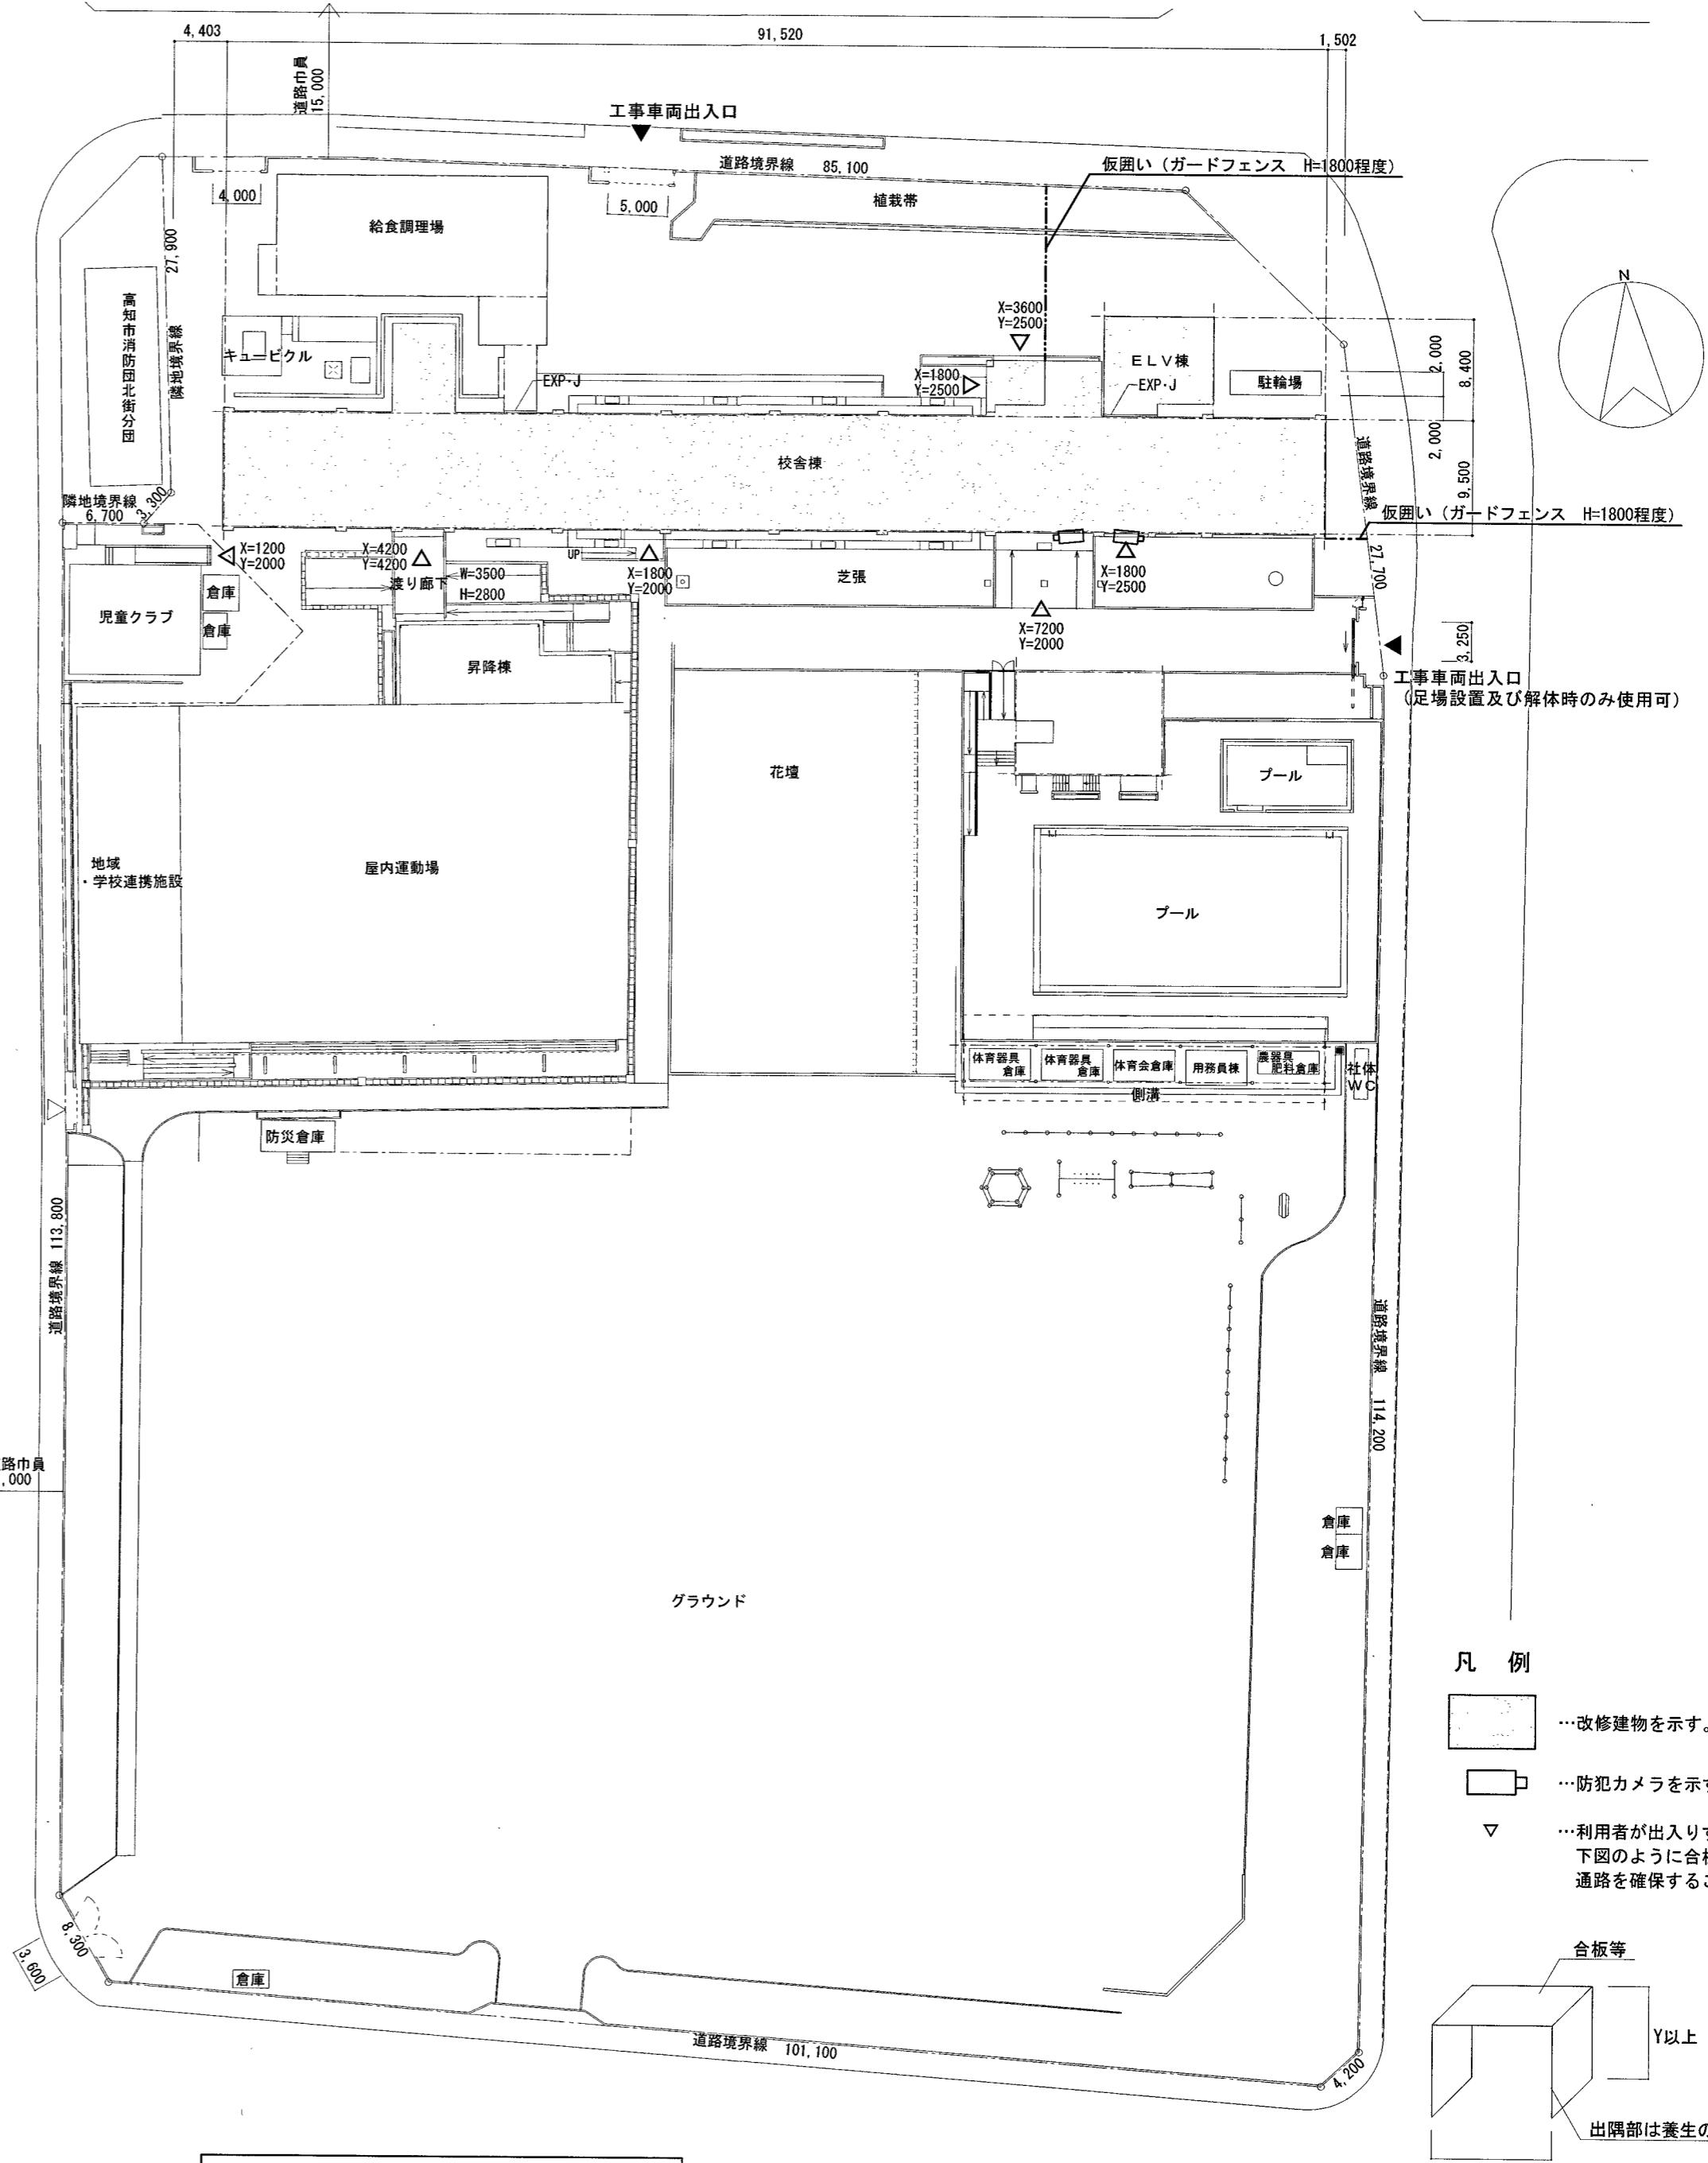

高知市 都市建設部 公共建築課


工事名	係	係長	課長補佐	課長	図面番号
はりまや橋小学校校舎改修工事	宿泊	瀧田	六下	濱口	松本
図面名 付近見取図、配置図	縮尺 1:500	作図 令和7年4月	日	A-05	

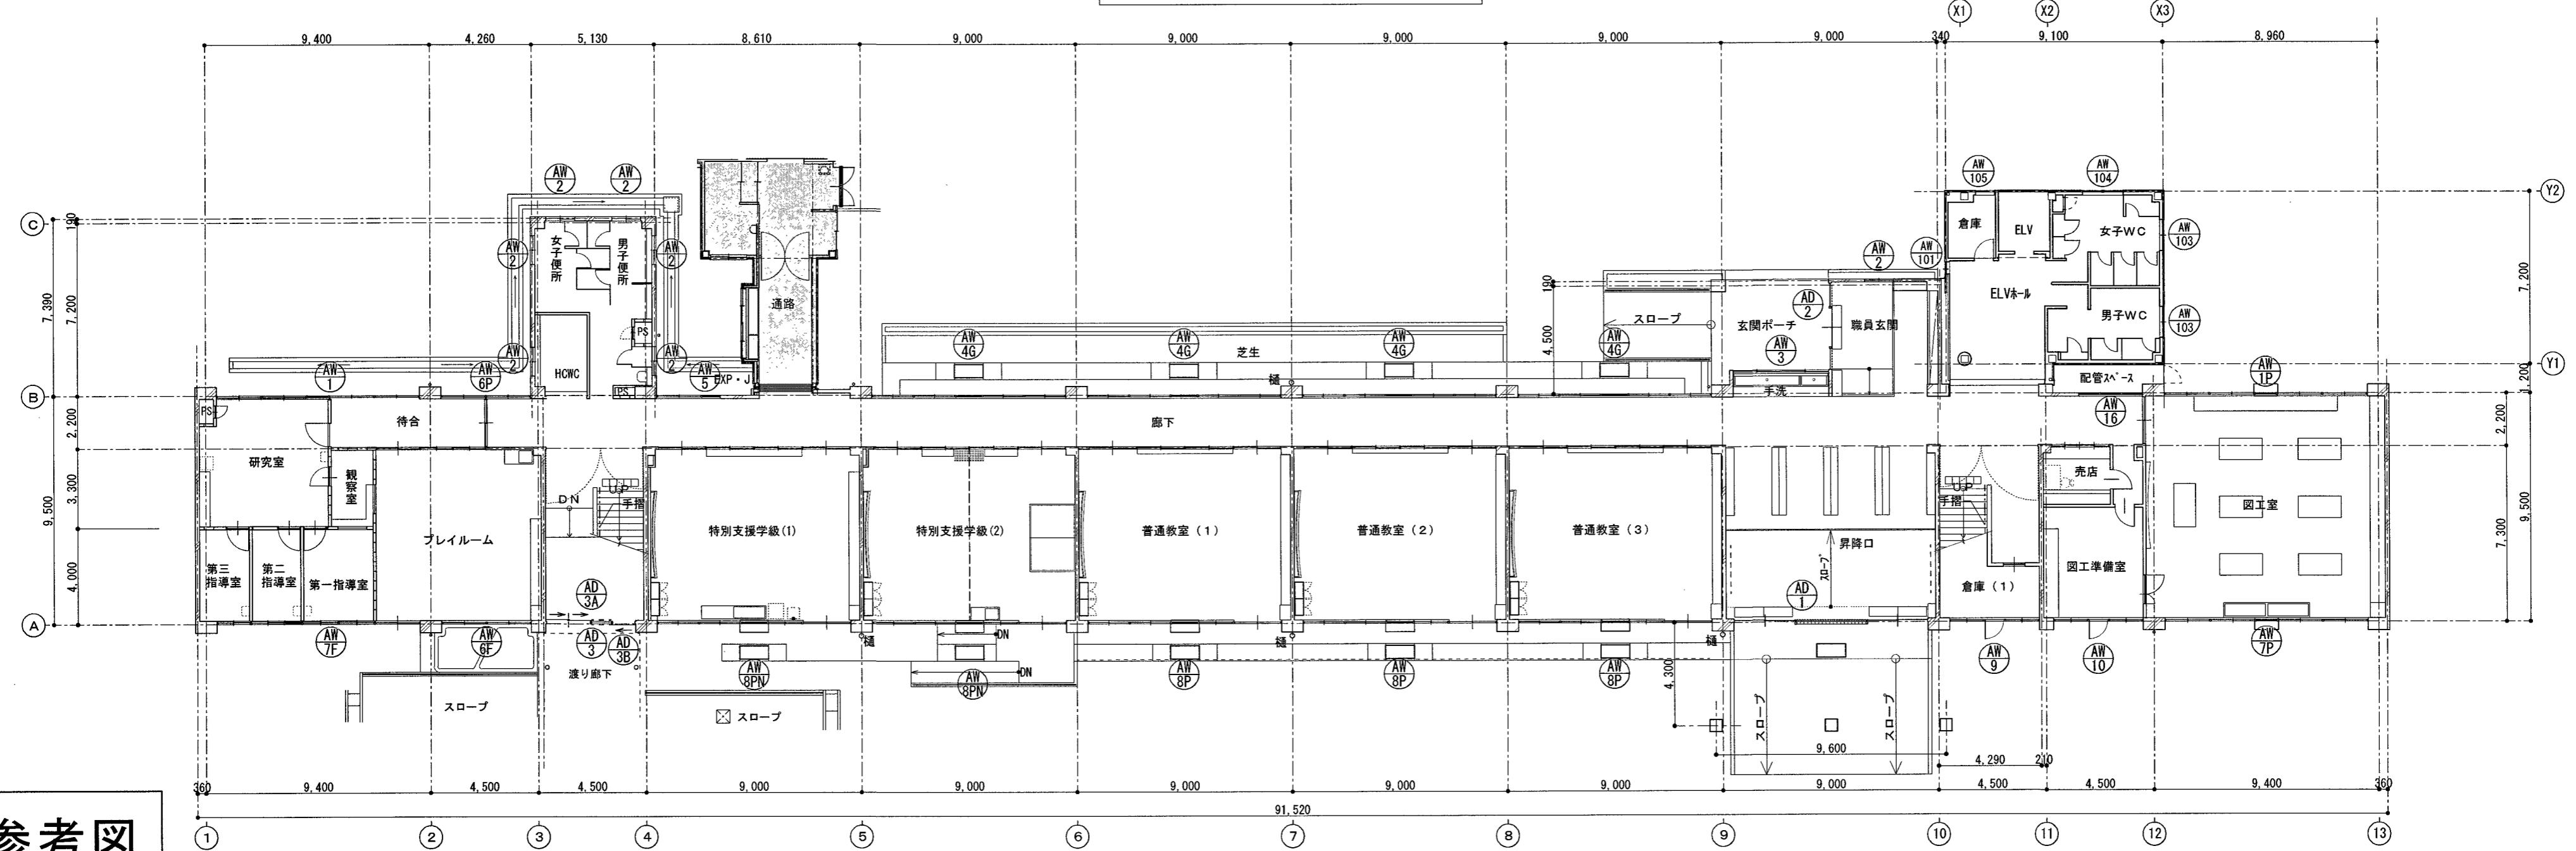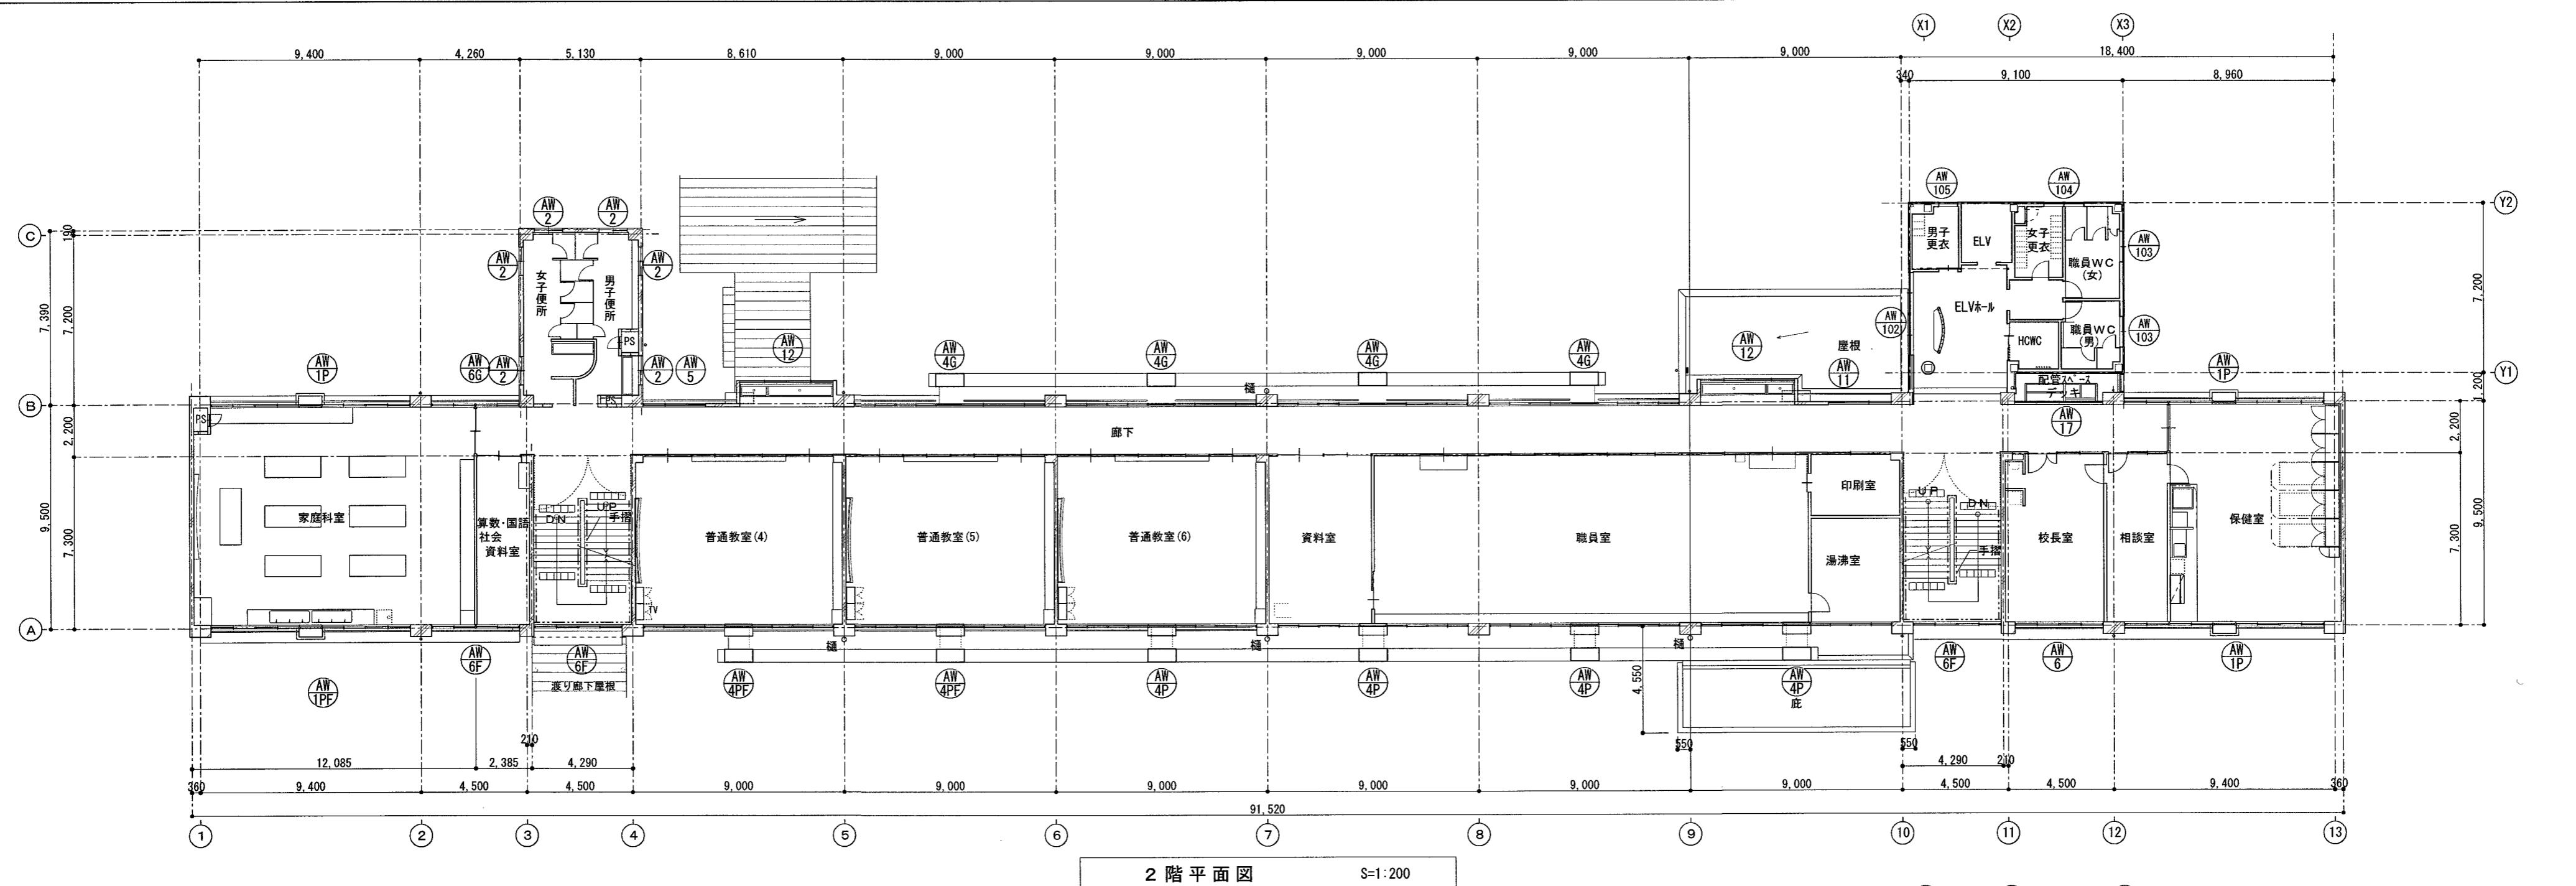


参考図

高知市 都市建設部 公共建築課

工事名	係	係長	課長補佐	課長	図面番号
はりまや橋小学校校舎外壁改修工事					A-06
図面名 1階平面図、2階平面図(参考図)	縮尺 1:200	作図 令和7年4月日			

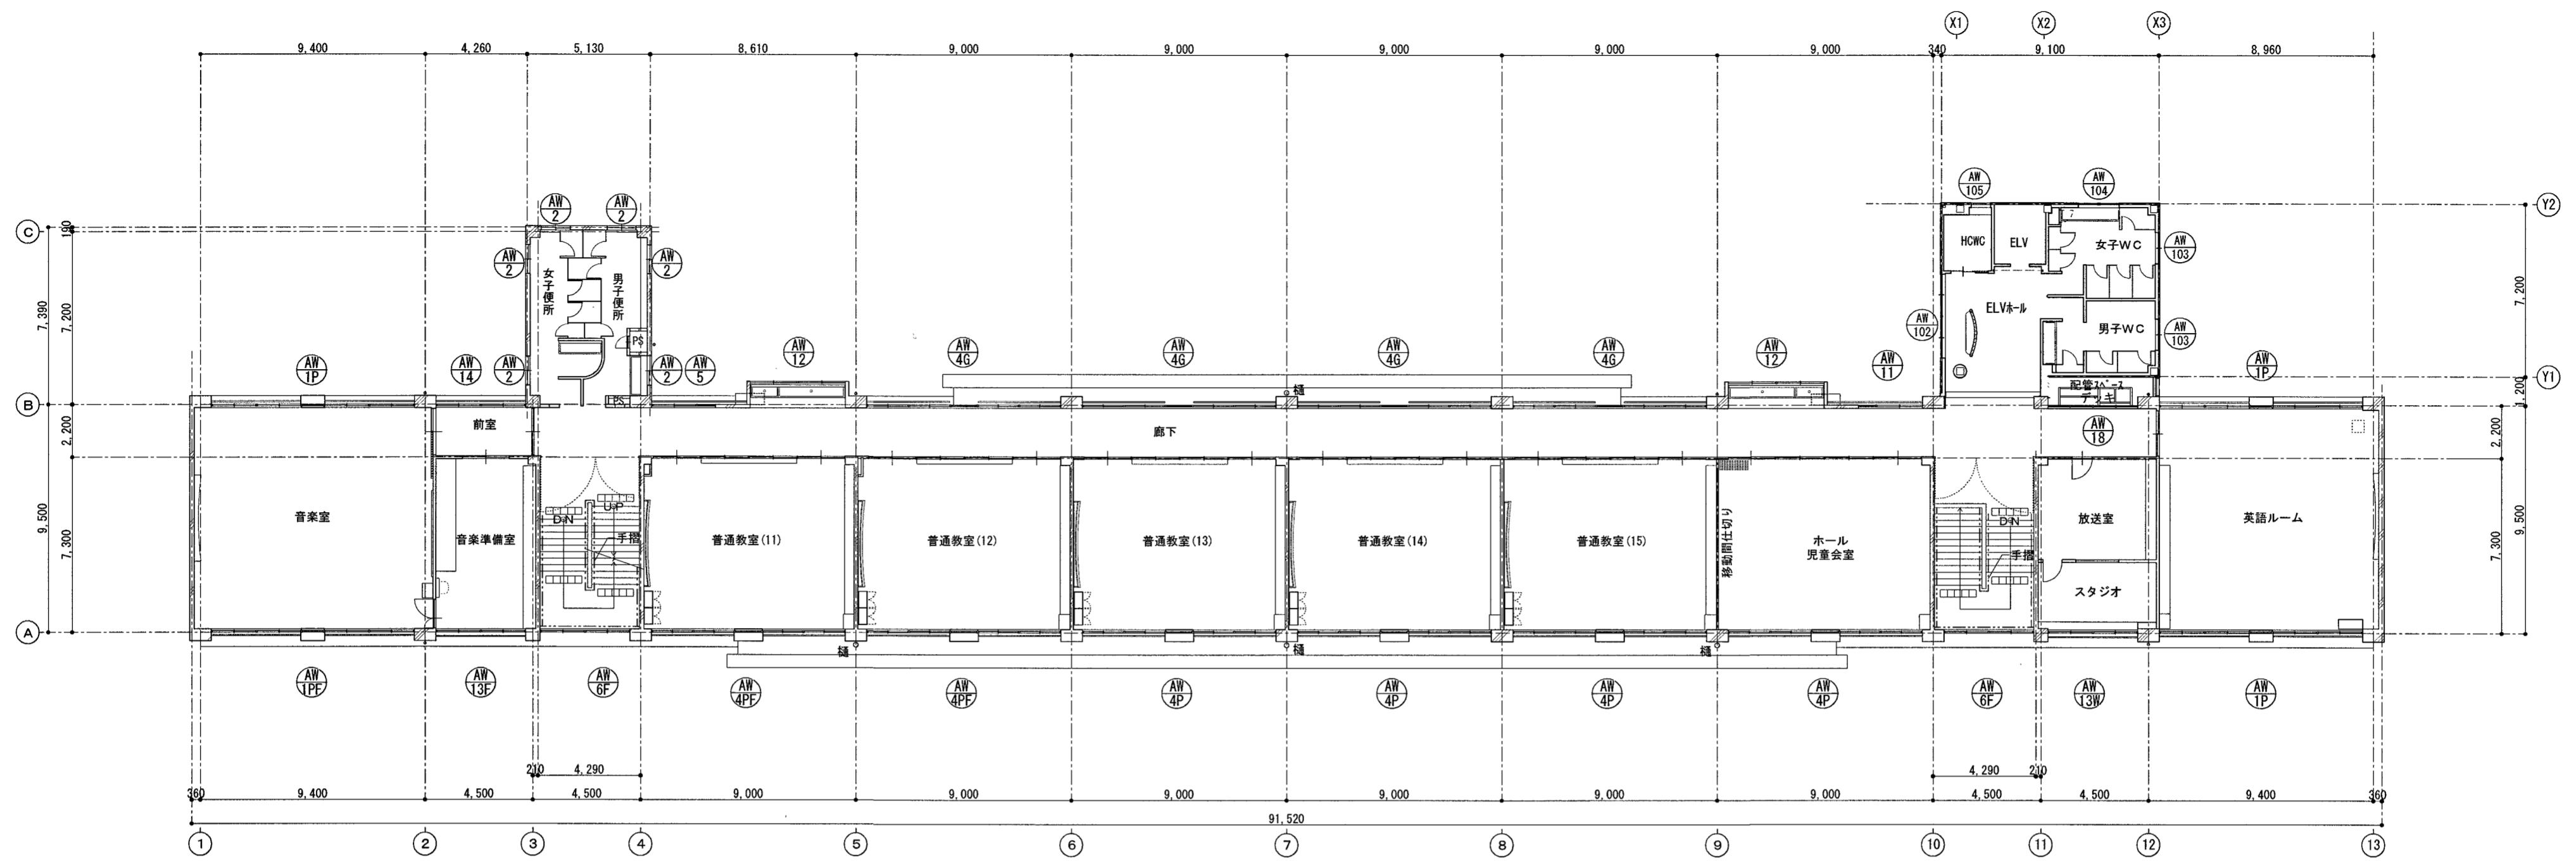

4 階平面図 S=1:200

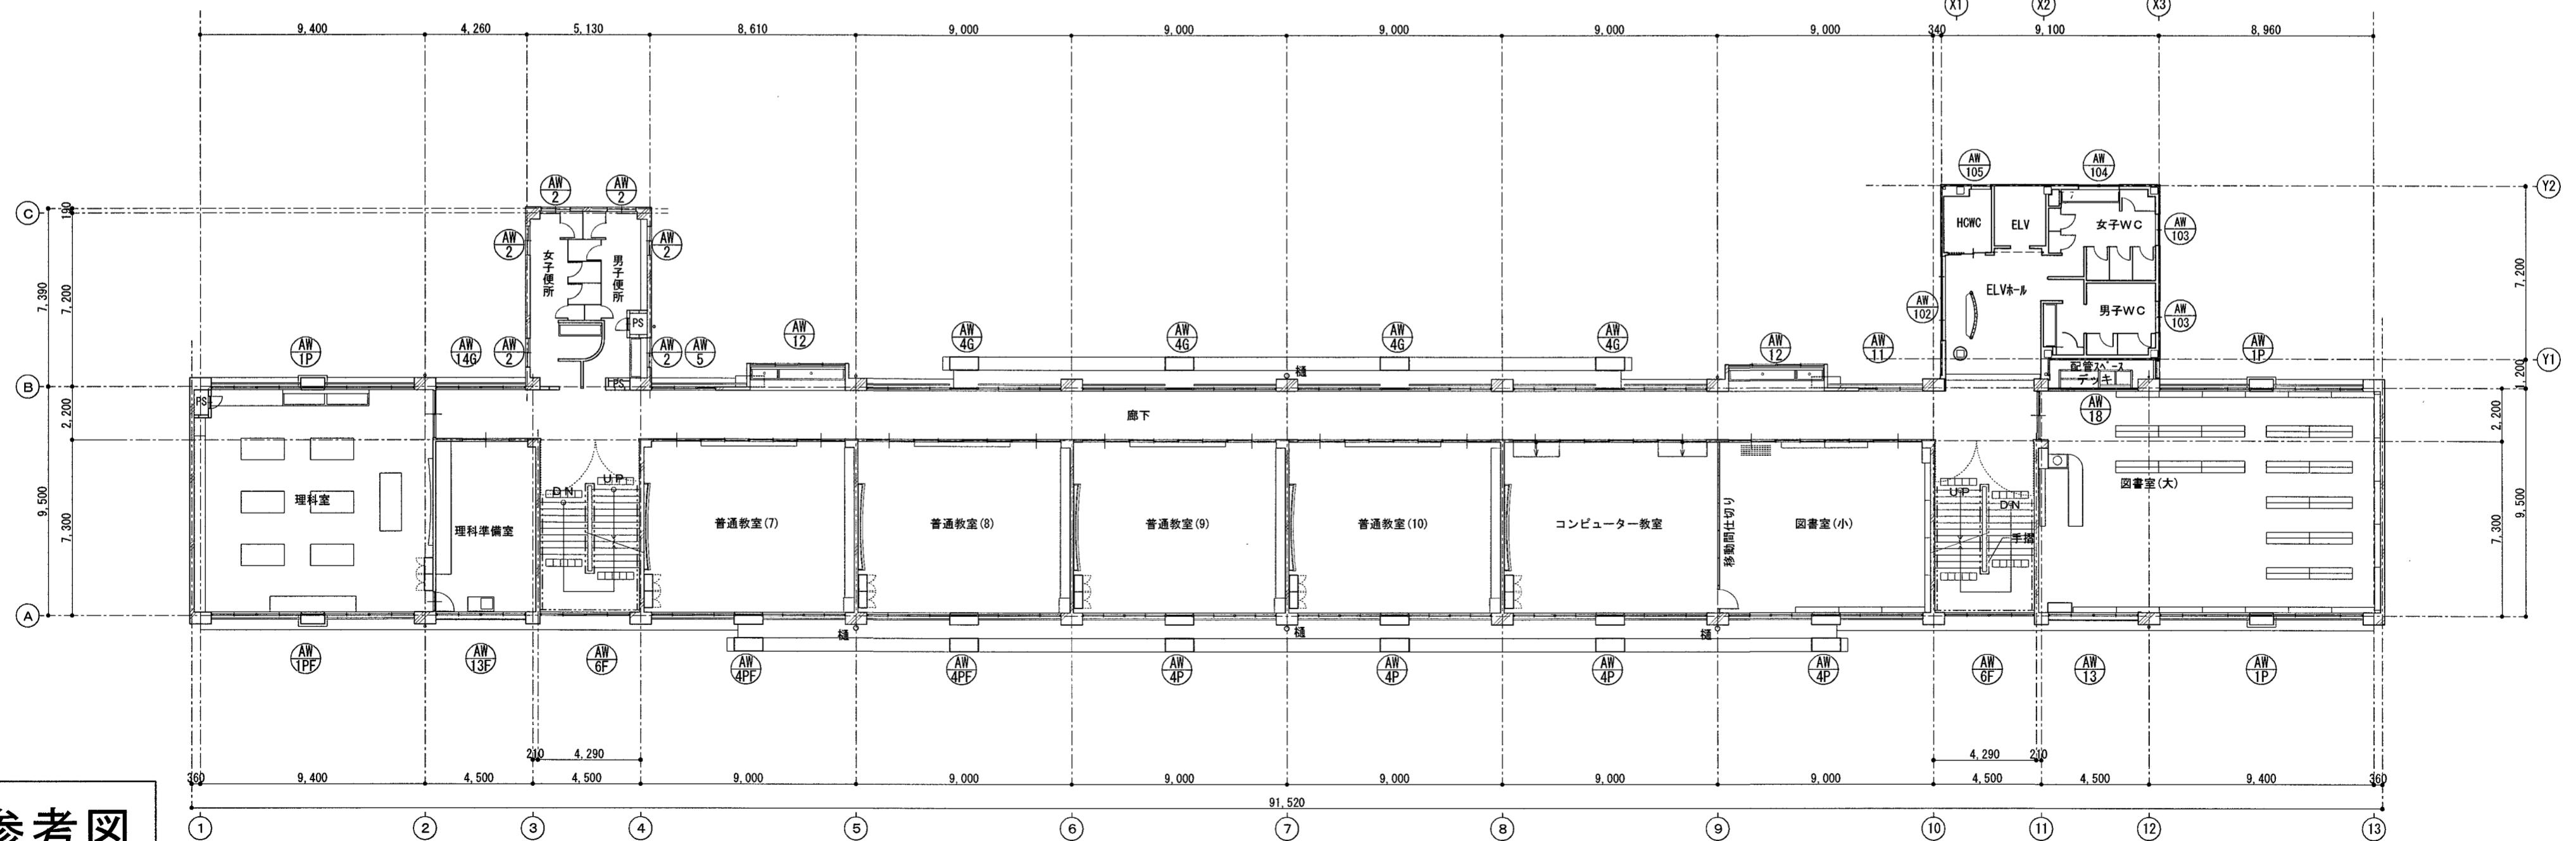

3階平面図 S=1:200


参考図

高知市 都市建設部 公共建築課


名
仙桃市剅河小学教材全品改版五年级上册

工事名	係	係長	課長補佐	課長	図面番号
					A-07
	はりまや橋小学校校舎外壁改修工事				
図面名	3階平面図、4階平面図(参考図)	縮尺 1:200	作図	令和 7年 4月 日	

A-01

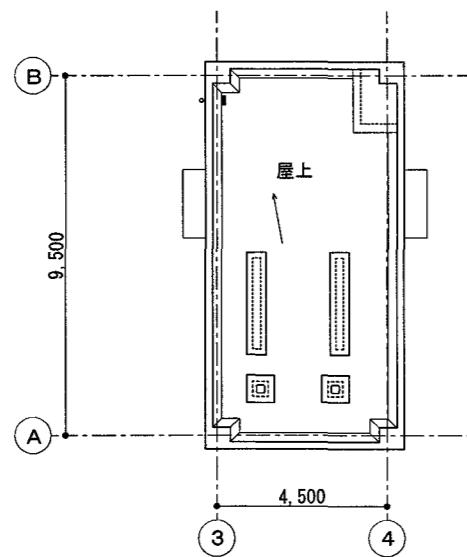

PH階平面図 S=1:200

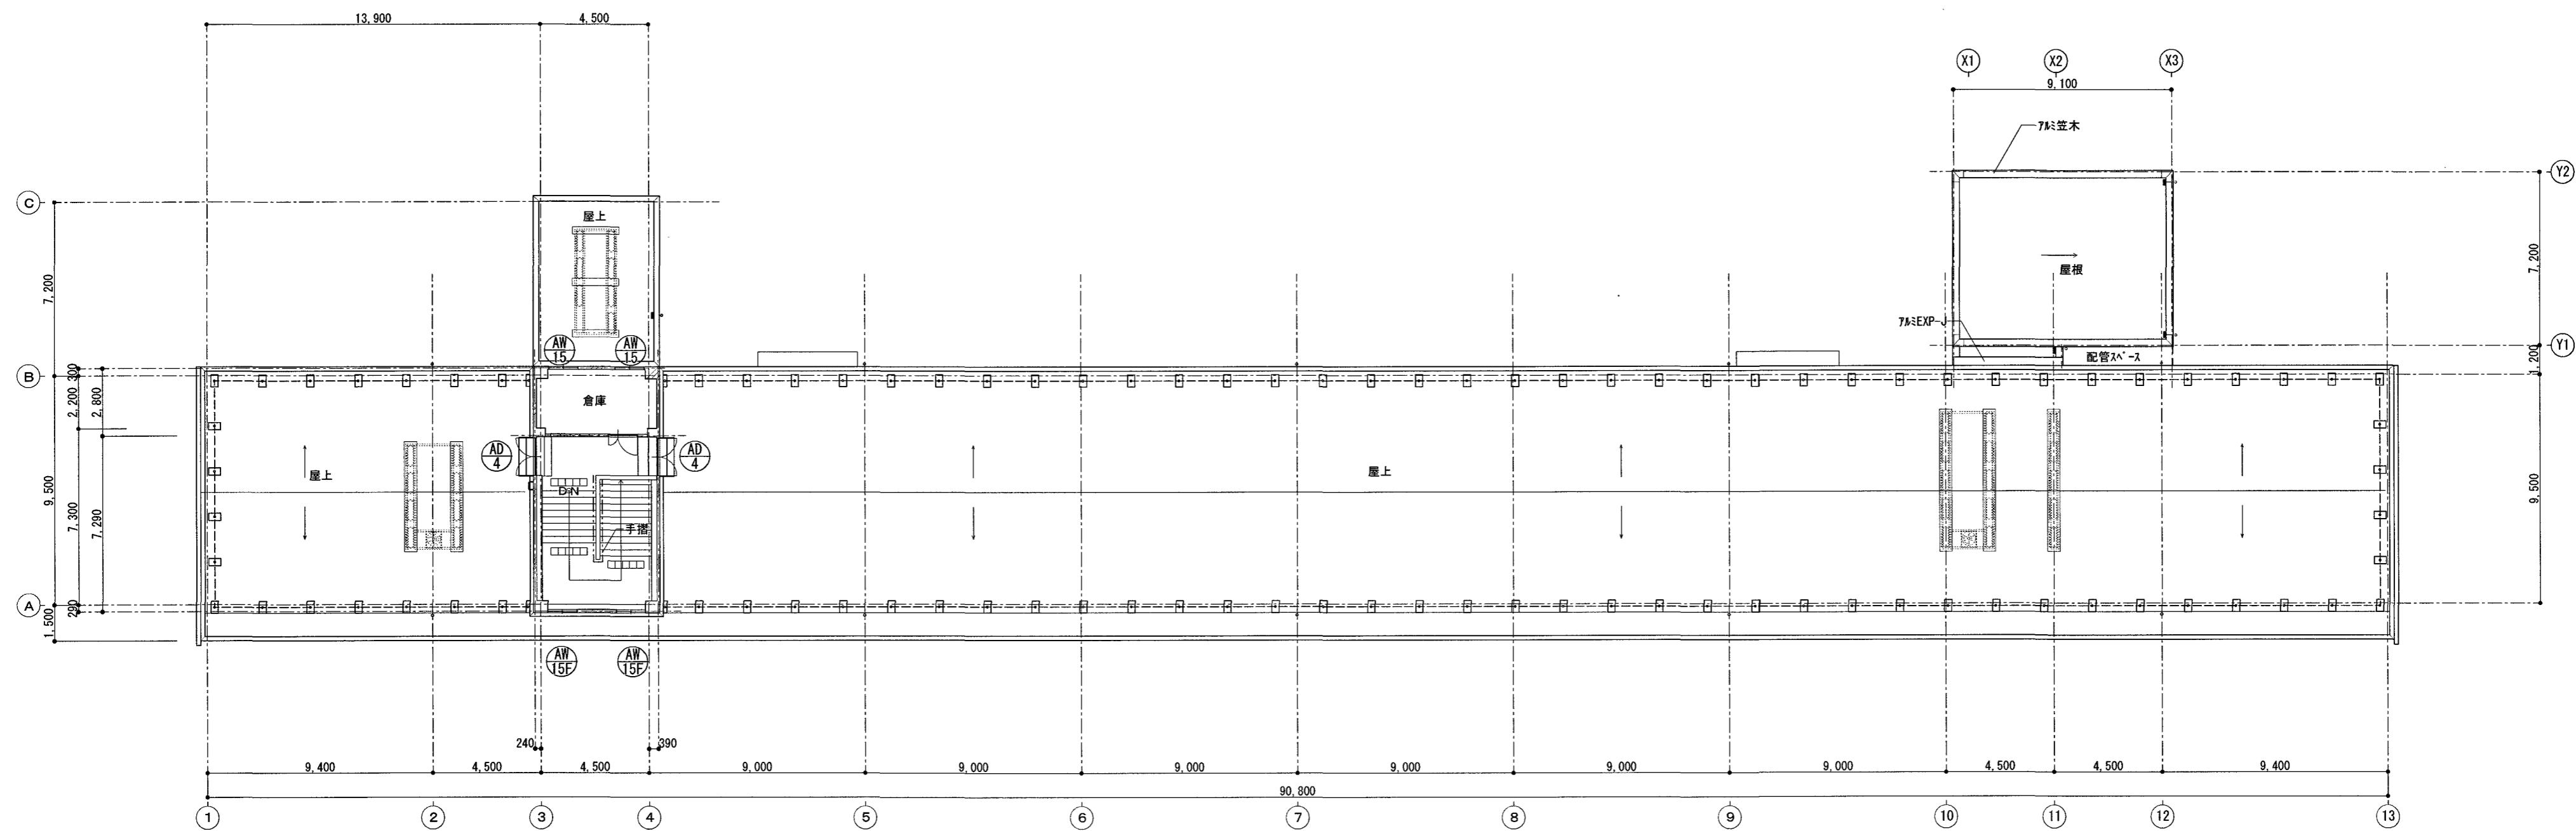

参考図

R階平面図 S=1:200

高知市 都市建設部 公共建築課

工事名

はりまや橋小学校校舎外壁改修工事


図面名 R階平面図、PH階平面図(参考図)

係 係長 課長補佐 課長 図面番号

A-08

縮尺 1:200

作図 令和 7年 4月 日

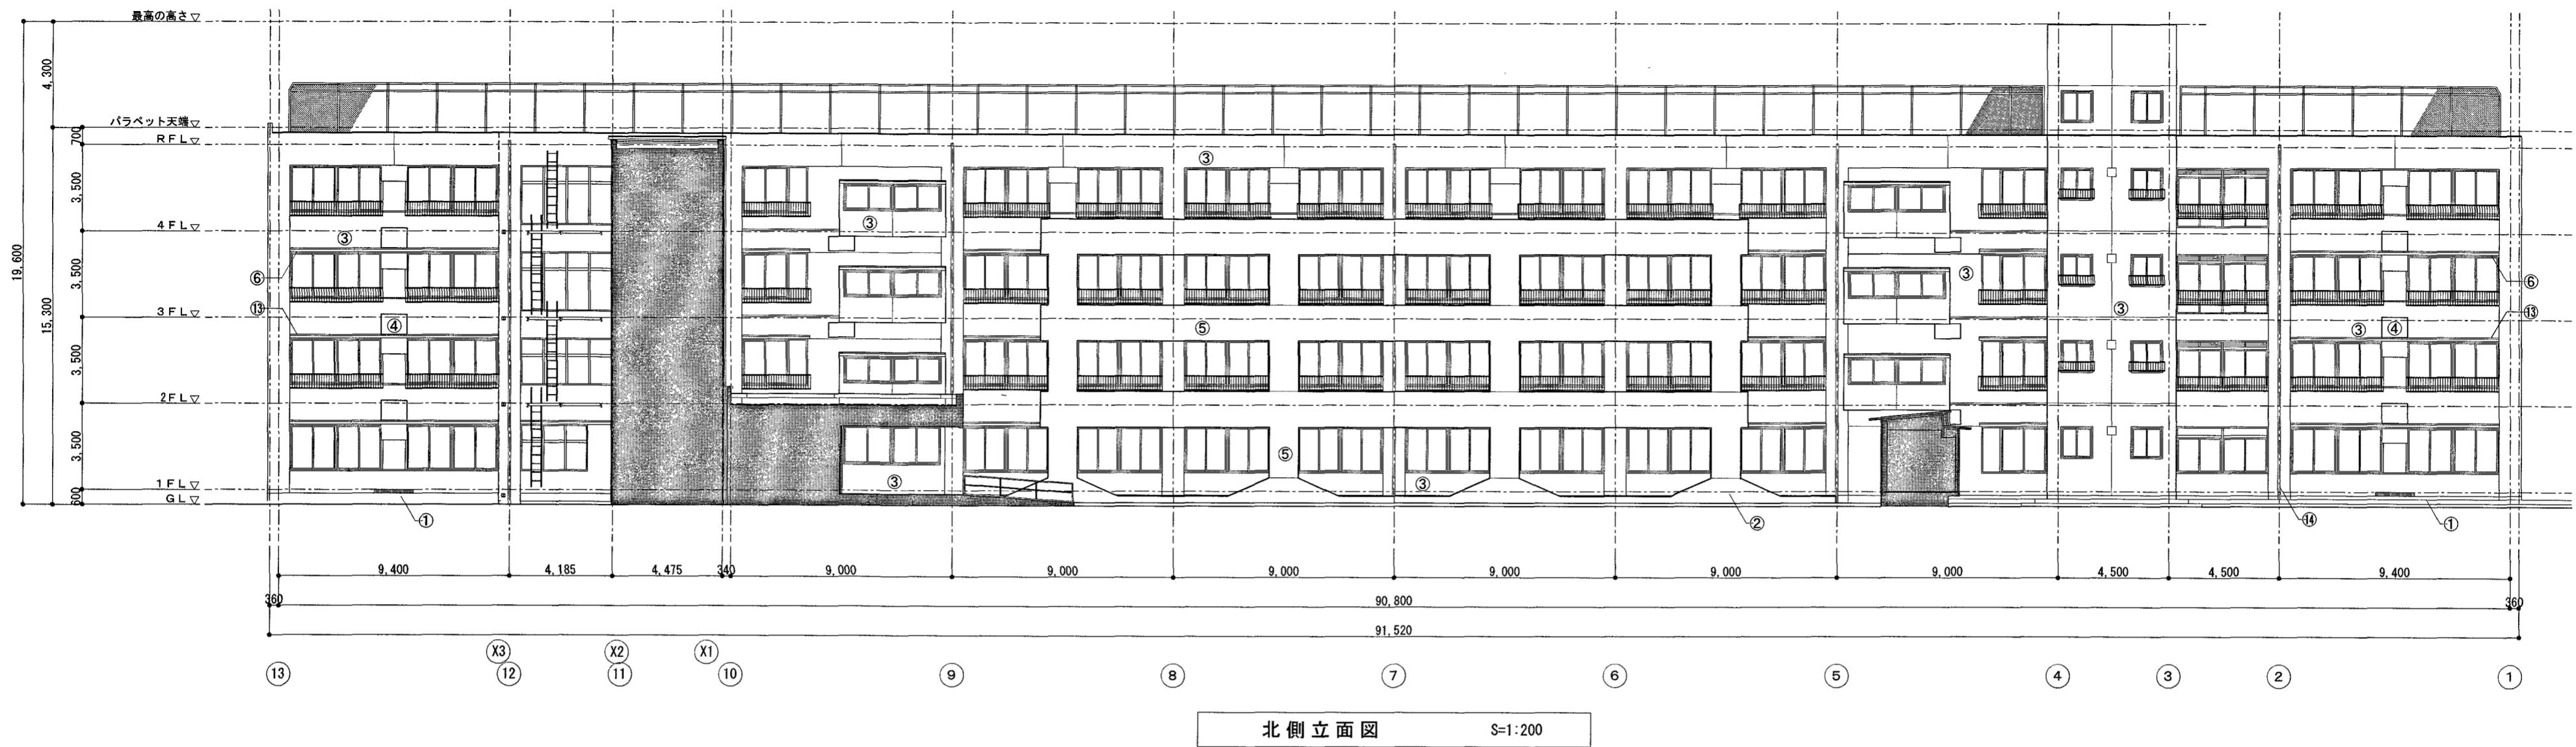

外部仕上表



記号	改修前	改修後	記号	改修前	改修後	記号	改修前	改修後
①	根廻り: 砂利刷毛引	水洗い + 劣化改修	⑥	軒天・庇下: コンクリート打放し 外装薄塗材E吹付	水洗い + 劣化改修 + 外装薄塗材E吹付	⑪	7ミリバンブングバ補	一時撤去 水洗い 再取付
②	根廻り: コンクリート打放し	水洗い + 劣化改修	⑦	軒天・庇下: コンクリート打放し	水洗い + 劣化改修 + 外装薄塗材E吹付	⑫	7ミリ庇	水洗い
③	外壁: もみじ押え下地 複層塗材E吹付	水洗い + 劣化改修 + 複層塗材E吹付	⑧	軽天下地 けい酸かくら板 外装薄塗材E吹付	撤去(下地共)	⑬	小底 防水モルタル塗りの上 複層塗材E吹付	水洗い + 劣化改修 + 複層塗材E吹付
④	外壁: 押出成形セメント板 複層仕上塗材吹付	水洗い + 複層塗材E吹付	⑨	桧羽目板t=12張り WP塗	既存のまま	⑭	堅縫 がーVP管100φ(スレッド支持金物共)	水洗い
⑤	柱・梁: アレキヤストコンクリート打放し 複層塗材E吹付	水洗い + 複層塗材E吹付	⑩	アルミバ補	水洗い	⑮	堅縫 がーVP管75φ(スレッド支持金物共)	水洗い
⑥	柱・梁: アレキヤストコンクリート打放し	水洗い + 複層塗材E吹付				⑯	シーリング	打替え(断面詳細図参照)

* 改修後、劣化改修する部分は、施工数量調査を行うこと。

* 改修後、複層塗材E吹付する部分は、下地調整を行うこと。

高知市 都市建設部 公共建築課

工事名	係	係長	課長補佐	課長	図面番号
はりまや橋小学校校舎外壁改修工事	松見	澤大	濱口	松木	A-09
図面名 立面図(1)	縮尺 1:200	作図	令和7年4月	日	

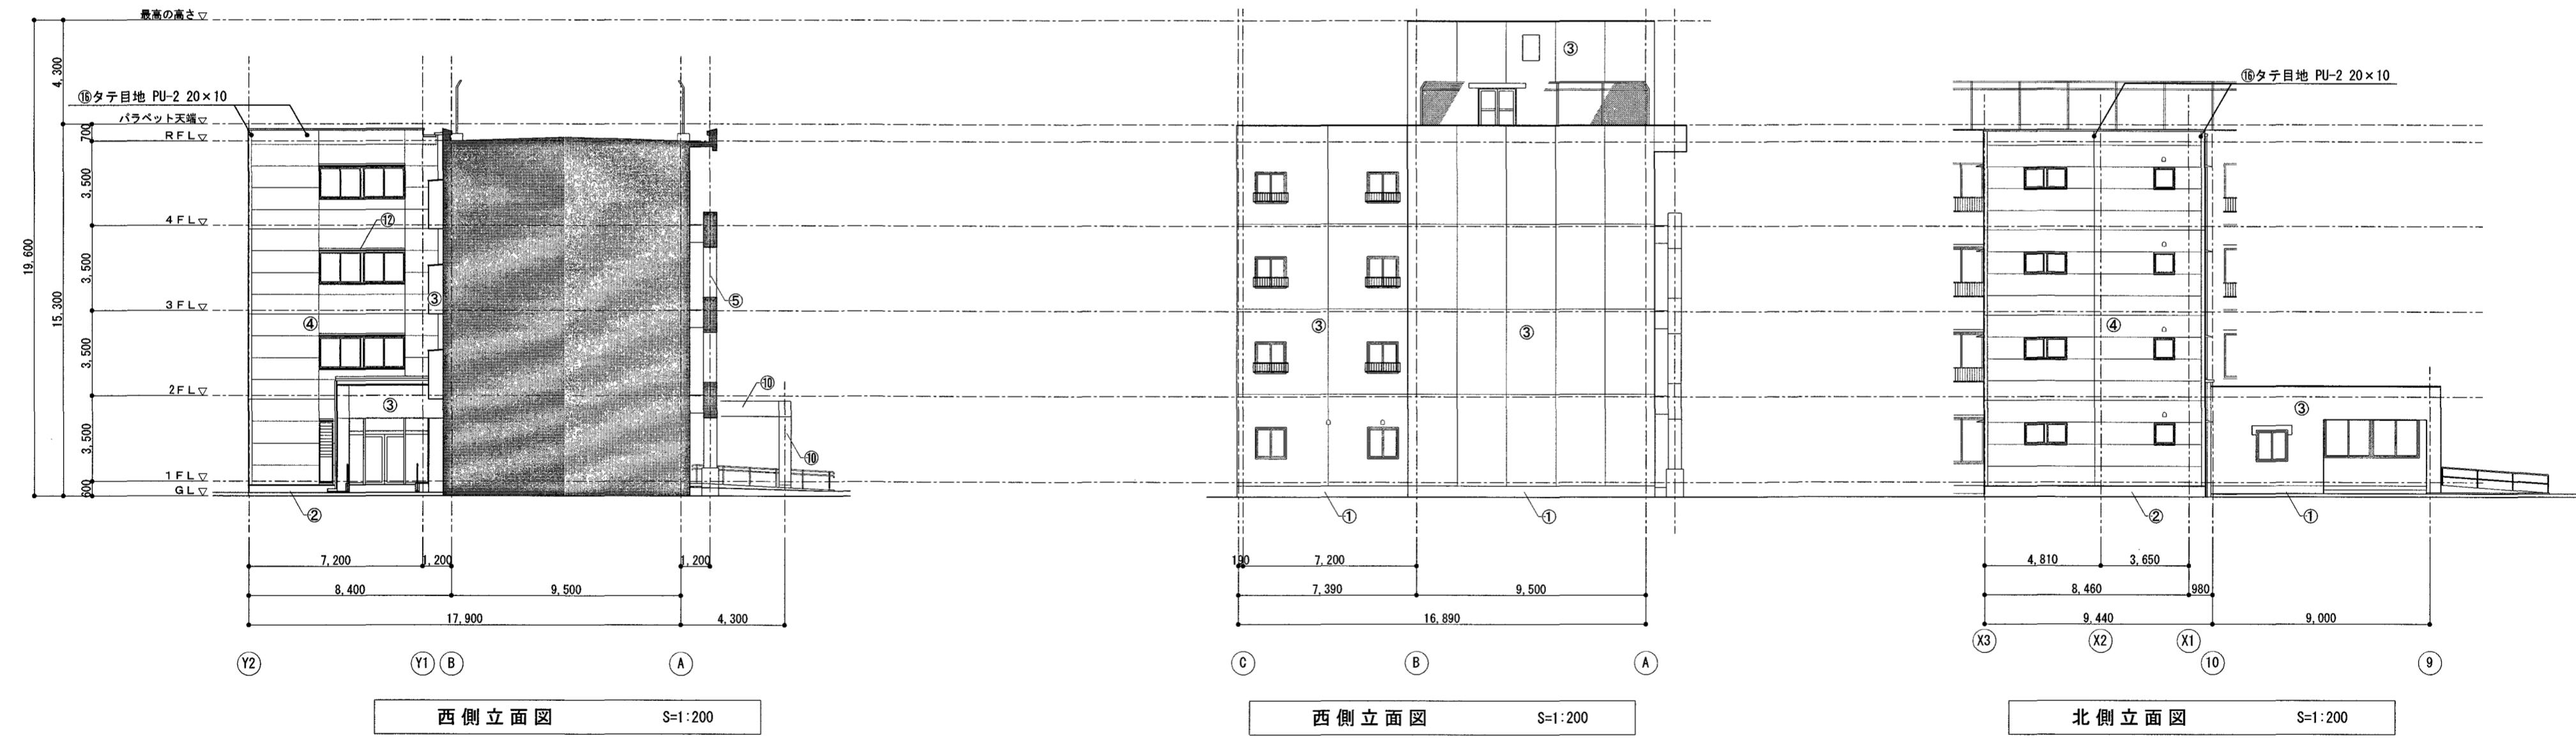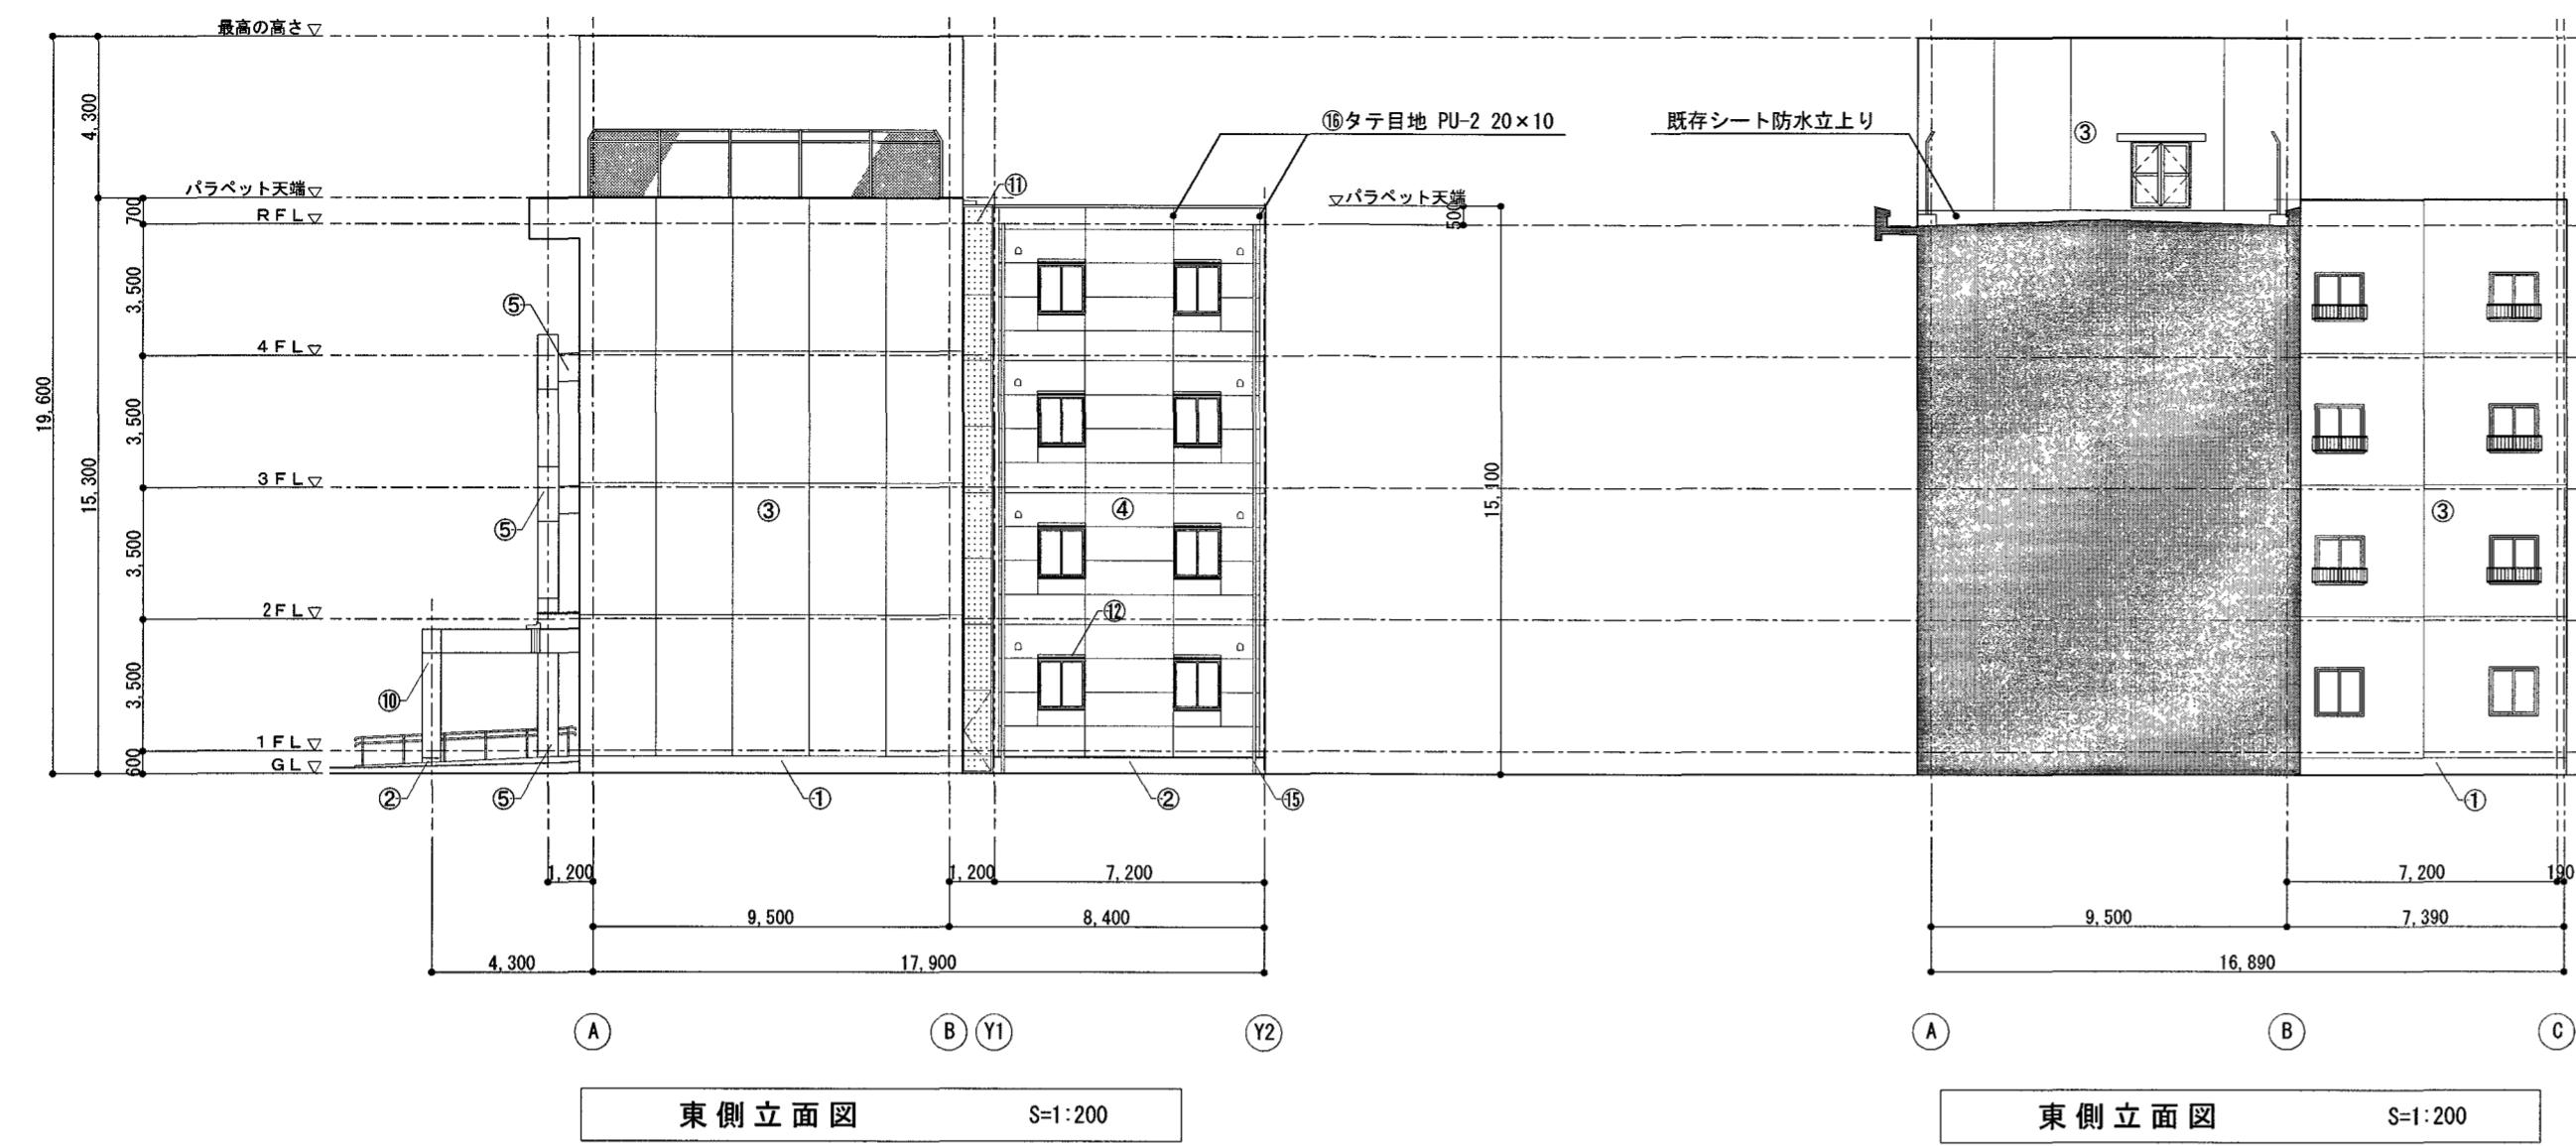



外部仕上表

記号	改修前	改修後	記号	改修前	改修後	記号	改修前	改修後
①	根廻り : モルタル刷毛引	水洗い + 劣化改修	⑥	軒天・庇下 : コンクリート打放し 外装薄塗材E吹付	水洗い + 劣化改修 + 外装薄塗材E吹付	⑪	アルミハーフピッチハーフ	一時撤去 水洗い 再取付
②	根廻り : コンクリート打放し	水洗い + 劣化改修	⑦	軒天・庇下 : コンクリート打放し	水洗い + 劣化改修 + 外装薄塗材E吹付	⑫	アルミ庇	水洗い
③	外壁 : モルタル押え下地 複層塗材E吹付	水洗い + 劣化改修 + 複層塗材E吹付	⑧	軽天下地 けい酸ガラム板 外装薄塗材E吹付	撤去 (下地共)	⑬	小庇 防水モルタル塗りの上 複層塗材E吹付	水洗い + 劣化改修 + 複層塗材E吹付
④	外壁 : 押出成形セメント板 複層仕上塗材吹付	水洗い + 複層塗材E吹付	⑨	桧羽目板t=12張り WP塗	既存のまま	⑭	堅縁 か-VP管100φ (ステンレス支持金物共)	水洗い
⑤	柱・梁 : ブレキヤストコンクリート打放し 複層塗材E吹付	水洗い + 複層塗材E吹付	⑩	アルミハーフ	水洗い	⑮	堅縁 か-VP管75φ (ステンレス支持金物共)	水洗い
(5')	柱・梁 : ブレキヤストコンクリート打放し	水洗い + 複層塗材E吹付	⑪	アルミハーフ	水洗い	⑯	シリング	打替え (断面詳細図参照)

* 改修後、劣化改修する部分は、施工数量調査を行うこと。
* 改修後、複層塗材E吹付する部分は、下地調整を行うこと。

高知市 都市建設部 公共建築課

工事名	係	係長	課長補佐	課長	図面番号
はりまや橋小学校校舎外壁改修工事	○	○	○	○	A-10
図面名 立面図(2)	○	○	○	○	○
縮尺 1:200	○	○	○	○	○
作図 令和7年4月日	○	○	○	○	○

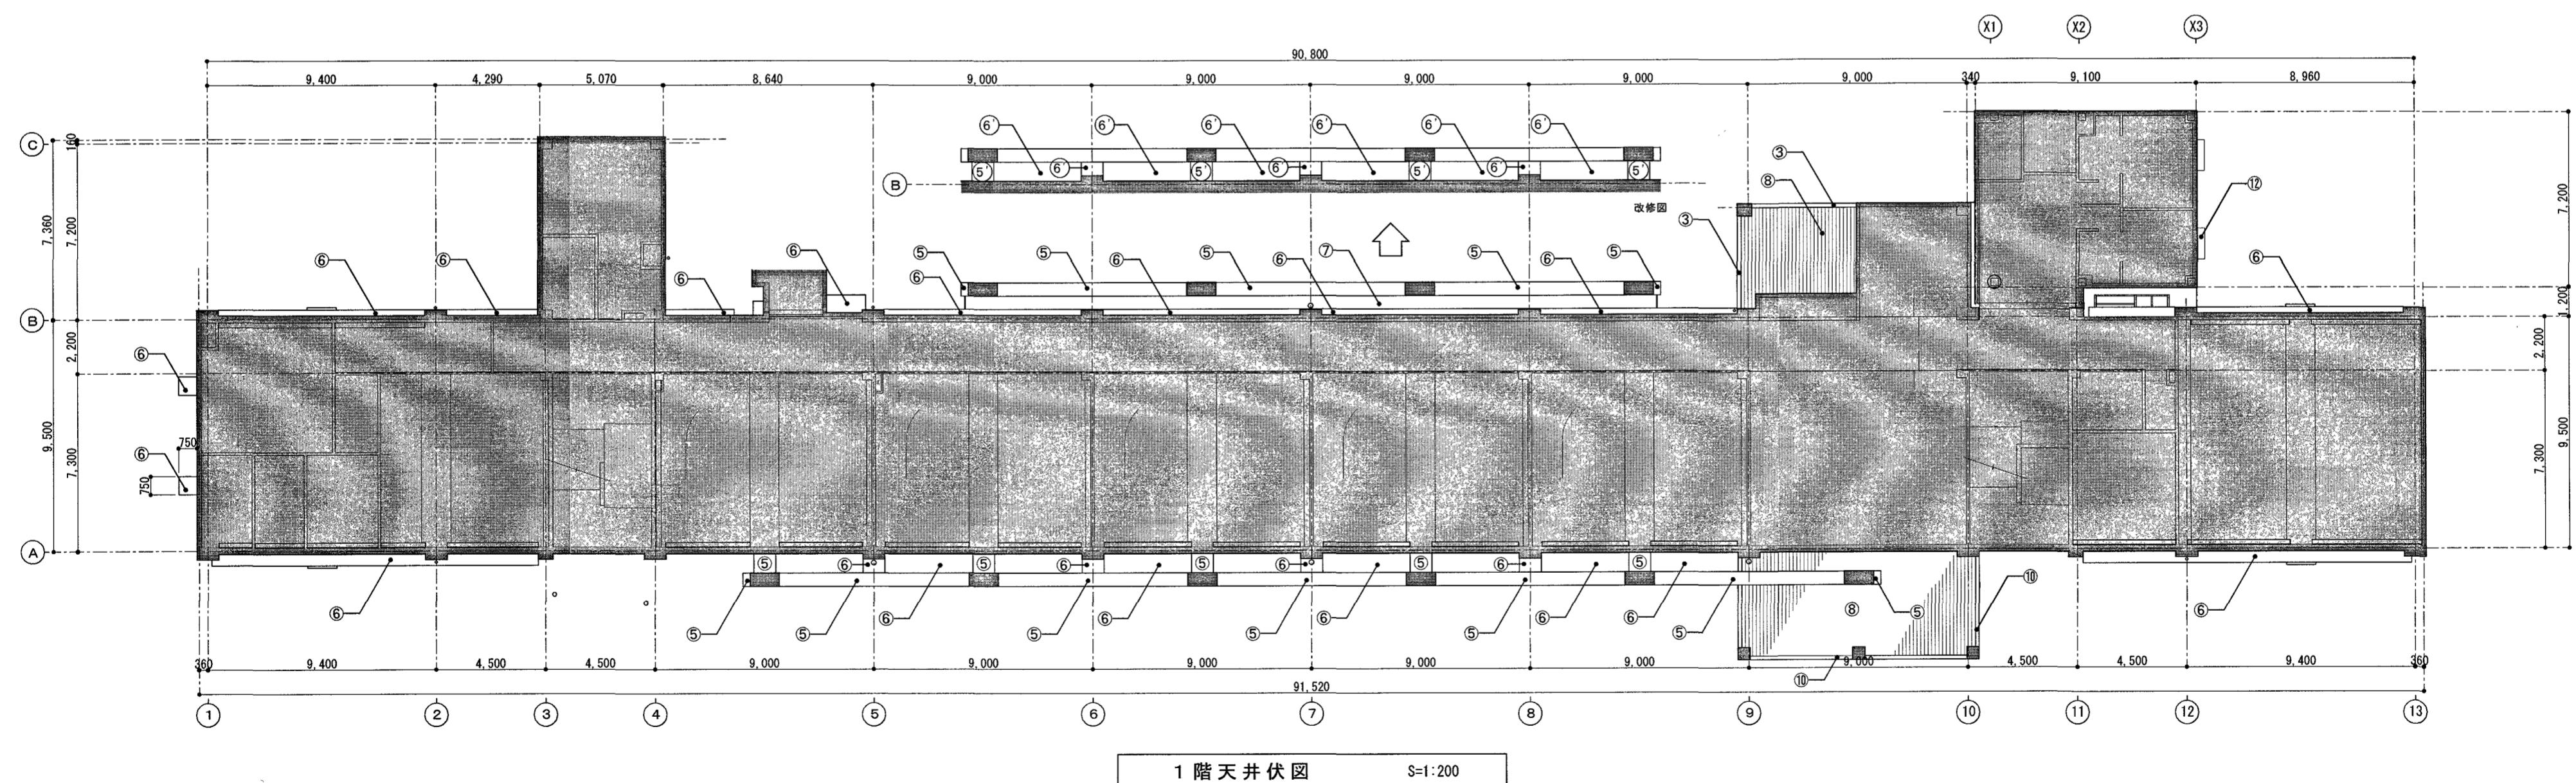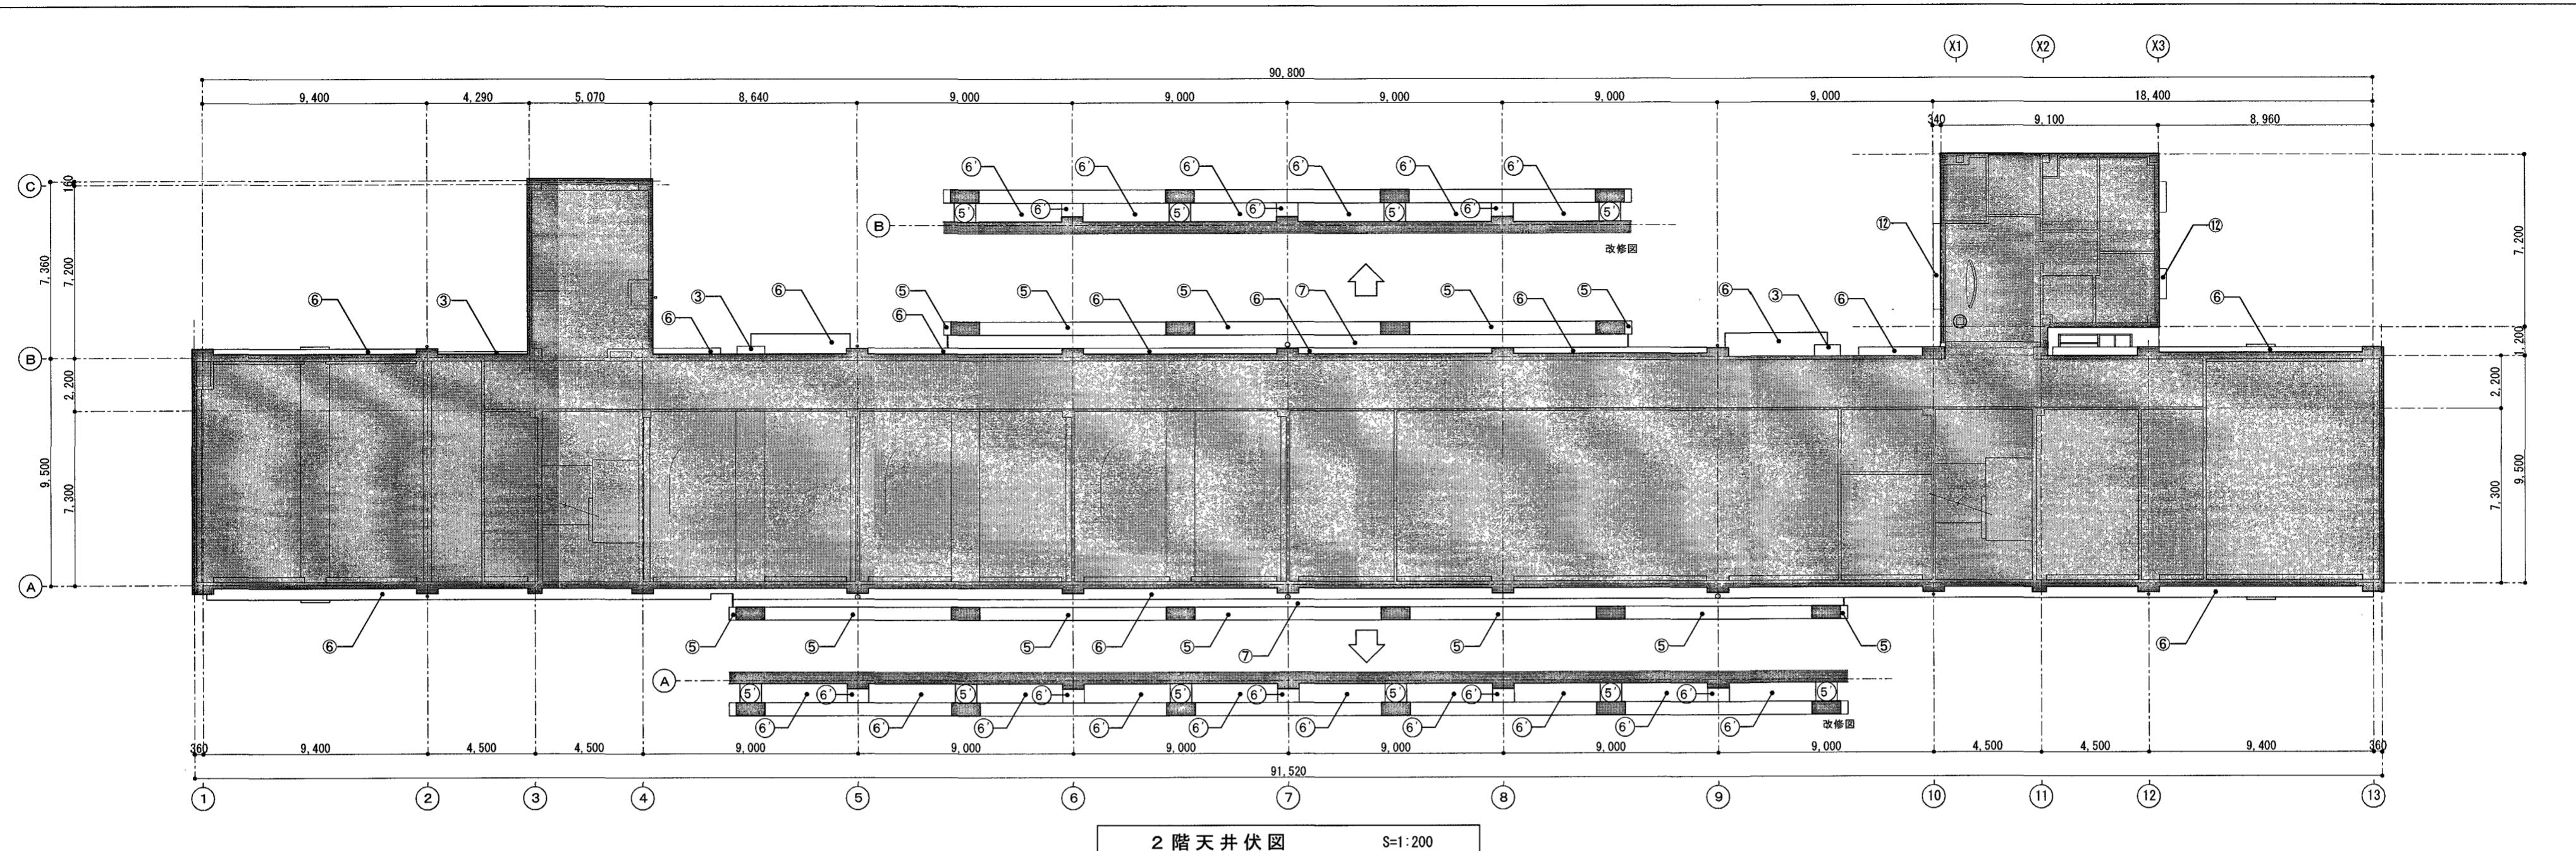

外部仕上表		
記号	改修前	改修後
③	外壁：モルタル押え下地 複層塗材E吹付	水洗い + 劣化改修 + 複層塗材E吹付
⑤	柱・梁：プレキャストコンクリート打放し 複層塗材E吹付	水洗い + 複層塗材E吹付
⑤'	柱・梁：プレキャストコンクリート打放し	水洗い + 複層塗材E吹付
⑥	軒天・小庇下：外装薄塗材E吹付	水洗い + 劣化改修 + 外装薄塗材E吹付
⑥'	軒天・庇下：コンクリート打放し	水洗い + 劣化改修 + 外装薄塗材E吹付
⑦	軽天下地 けい酸カルシウム板 外装薄塗材E吹付	撤去（下地共）
⑧	桧羽目板t=12張り WP塗	既存のまま
⑩	アルミバネ	水洗い
⑫	アルミ庇	水洗い

※ 改修後、省化改修する部分は、施工数量調査を行うこと

※ 改修後、方に吹付する部分は、下地調整を行うこと

高知市 都市建設部 公共建築課

はりまや橋小学校校舎外壁改修工事

図面名 1階天井伏図、2階天井伏図



縮尺 1 : 200

澤

大 漢

松
吉

A-11

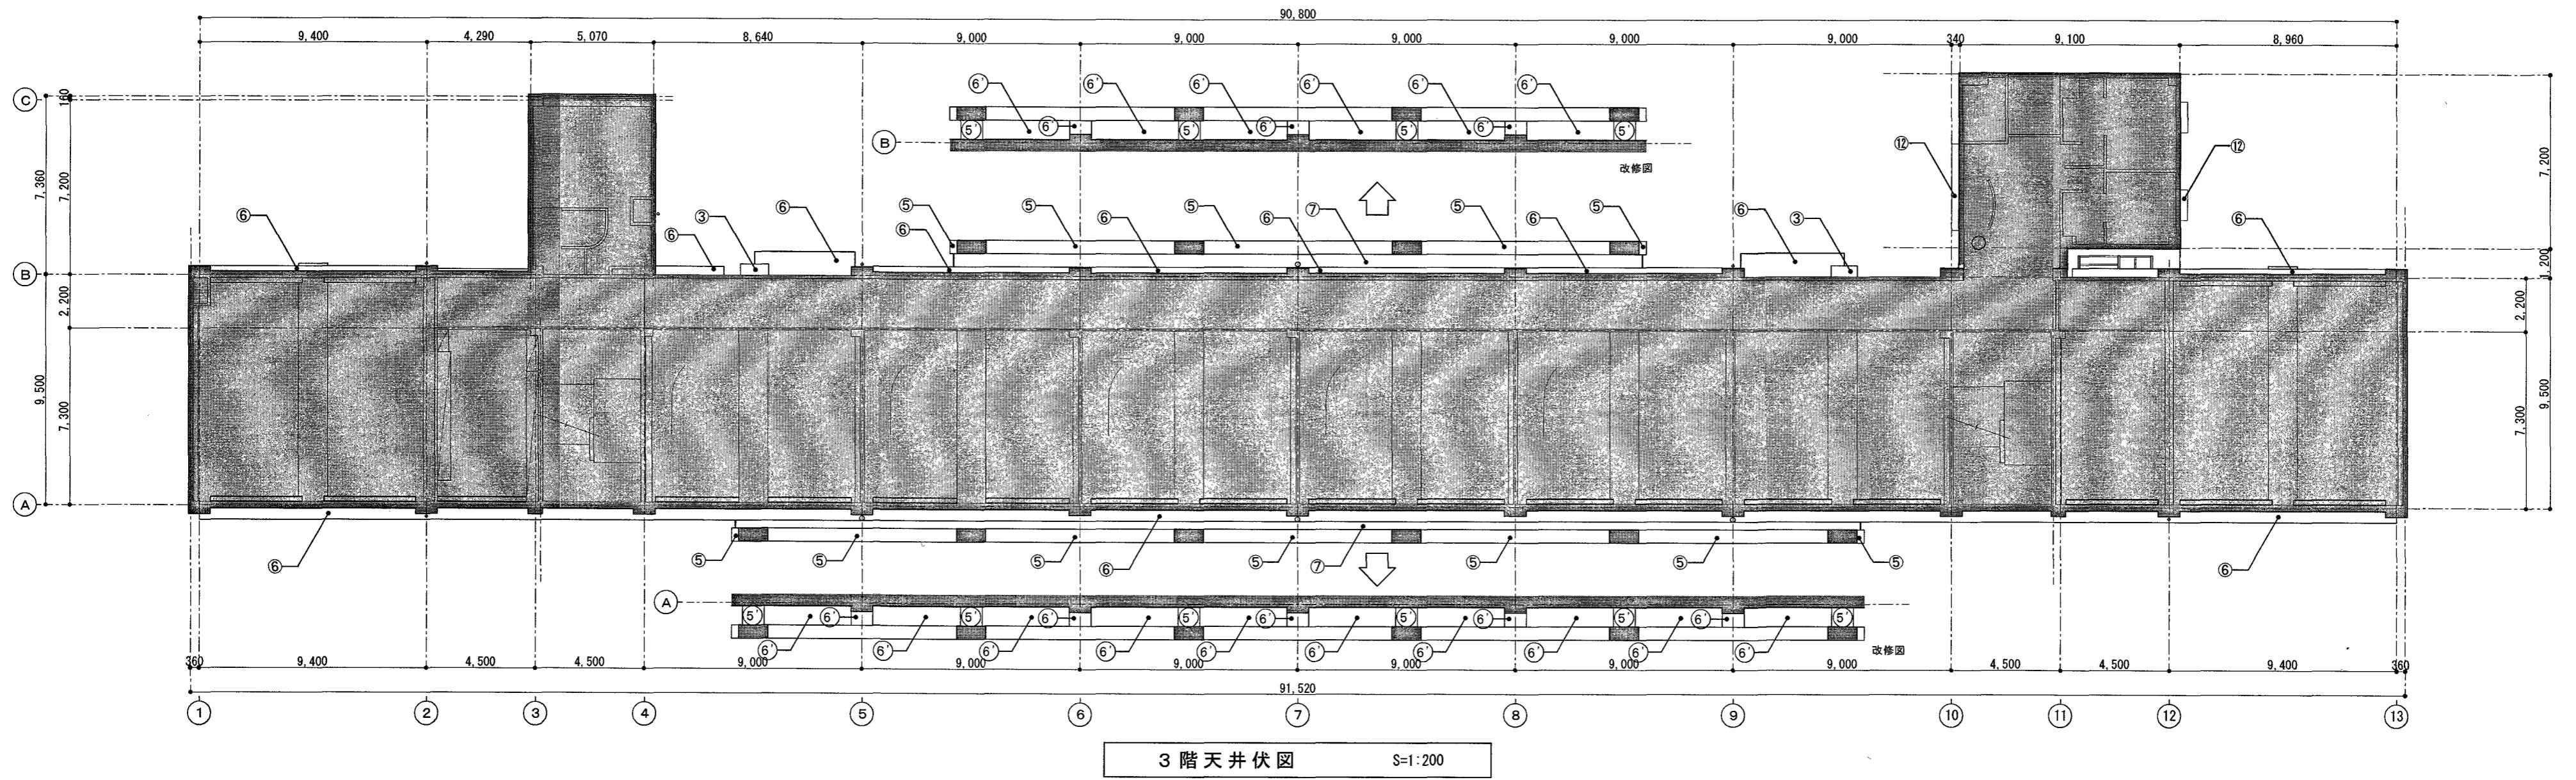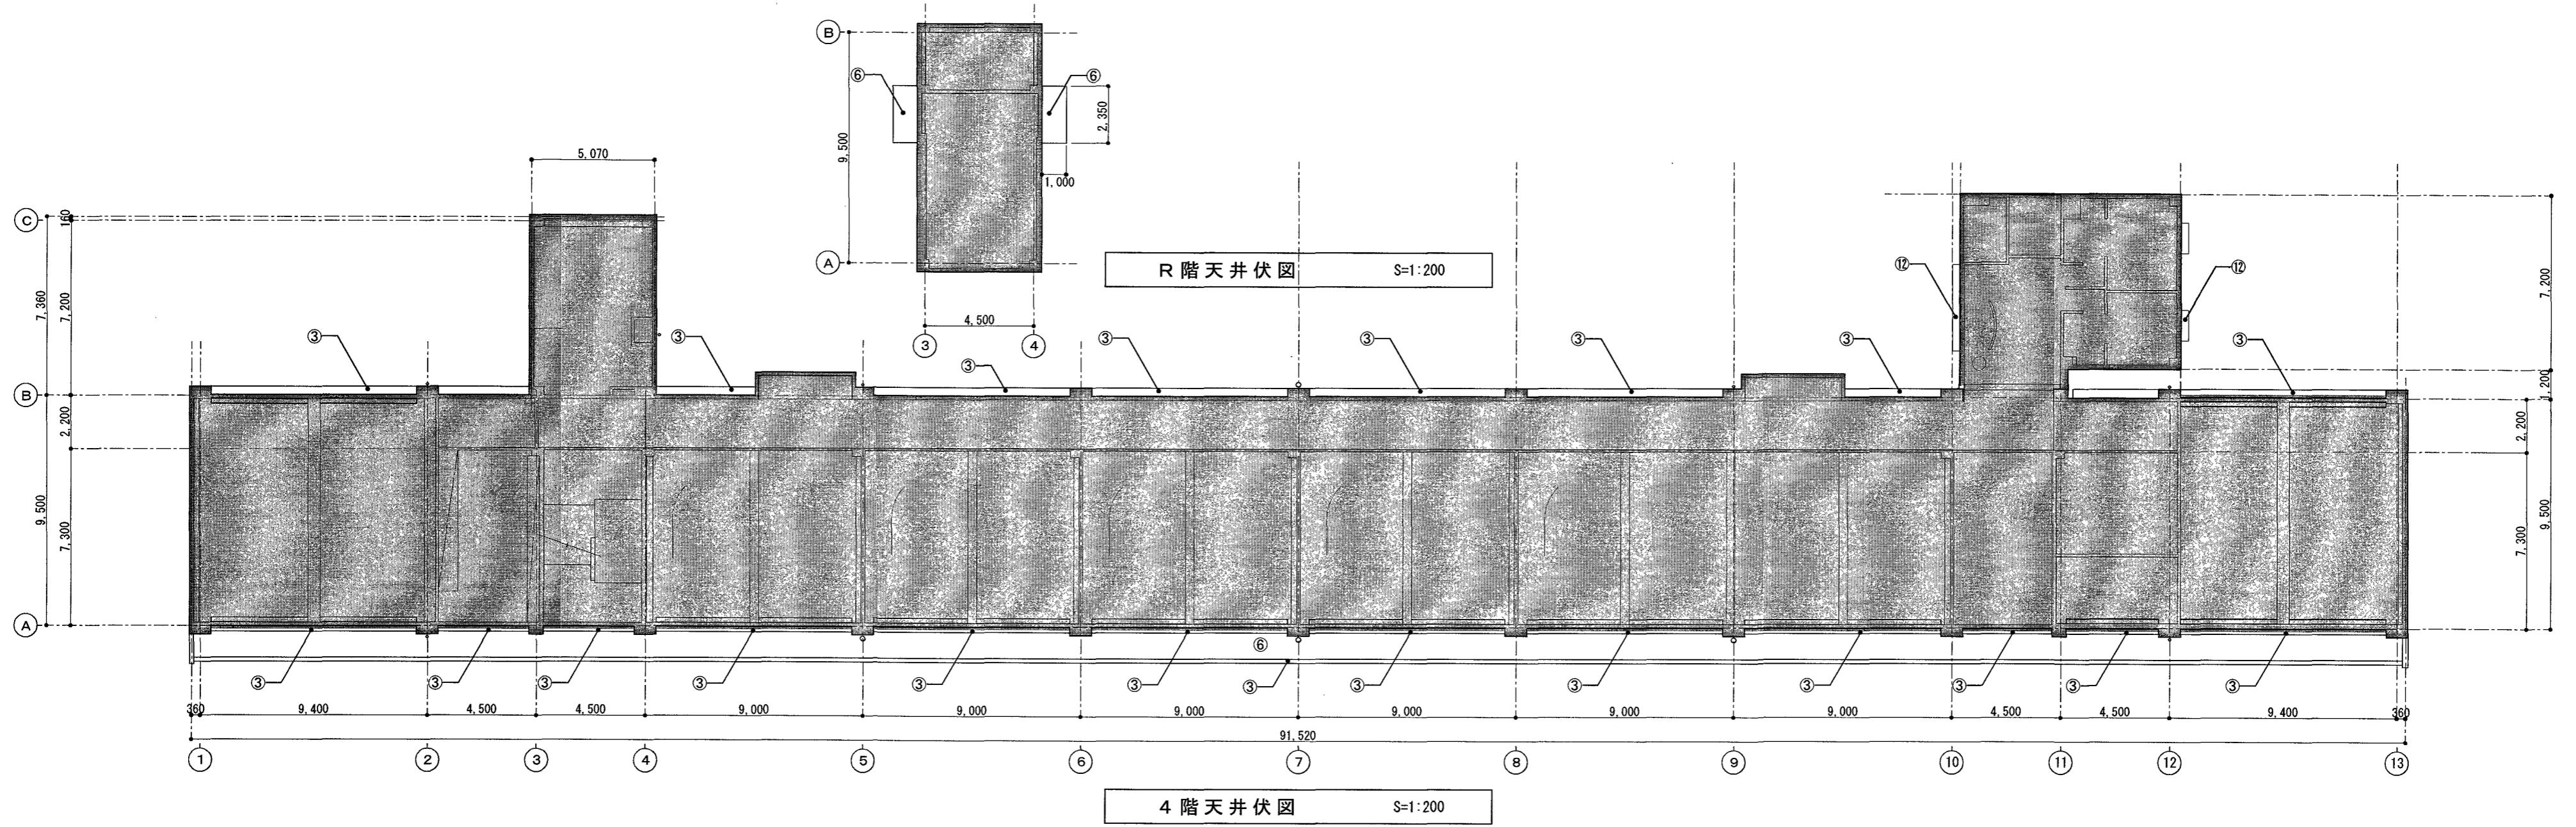

外部仕上表


記号	改修前	改修後	記号	改修前	改修後	記号	改修前	改修後
(③)	外壁:モルタル押え下地 複層塗材E吹付	水洗い + 劣化改修 + 複層塗材E吹付	(⑥)	軒天・小庇下:外装薄塗材E吹付	水洗い + 劣化改修 + 外装薄塗材E吹付	(⑧)	桧羽目板t=12張り WP塗	既存のまま
(⑤)	柱・梁:ブリキヤストンクリート打放し 複層塗材E吹付	水洗い + 複層塗材E吹付	(⑦)	軒天・庇下:コンクリート打放し	水洗い + 劣化改修 + 外装薄塗材E吹付	(⑩)	アルミパネル	水洗い
(⑤)	柱・梁:ブリキヤストンクリート打放し	水洗い + 複層塗材E吹付	(⑨)	軽天下地 けい酸ガラシ木板 外装薄塗材E吹付	撤去(下地共)	(⑫)	アルミ庇	水洗い

※ 改修後、劣化改修する部分は、施工数量調査を行うこと。
※ 改修後、複層塗材E吹付する部分は、下地調整を行うこと。

高知市 都市建設部 公共建築課

工事名
はりまや橋小学校校舎外壁改修工事
図面名 3階天井伏図、4階天井伏図、R階天井伏図 総尺 1:200

係
係長
課長補佐
課長
図面番号
A-12
相見 澤田 大下 濱口 松木
令和 7年 4月 日

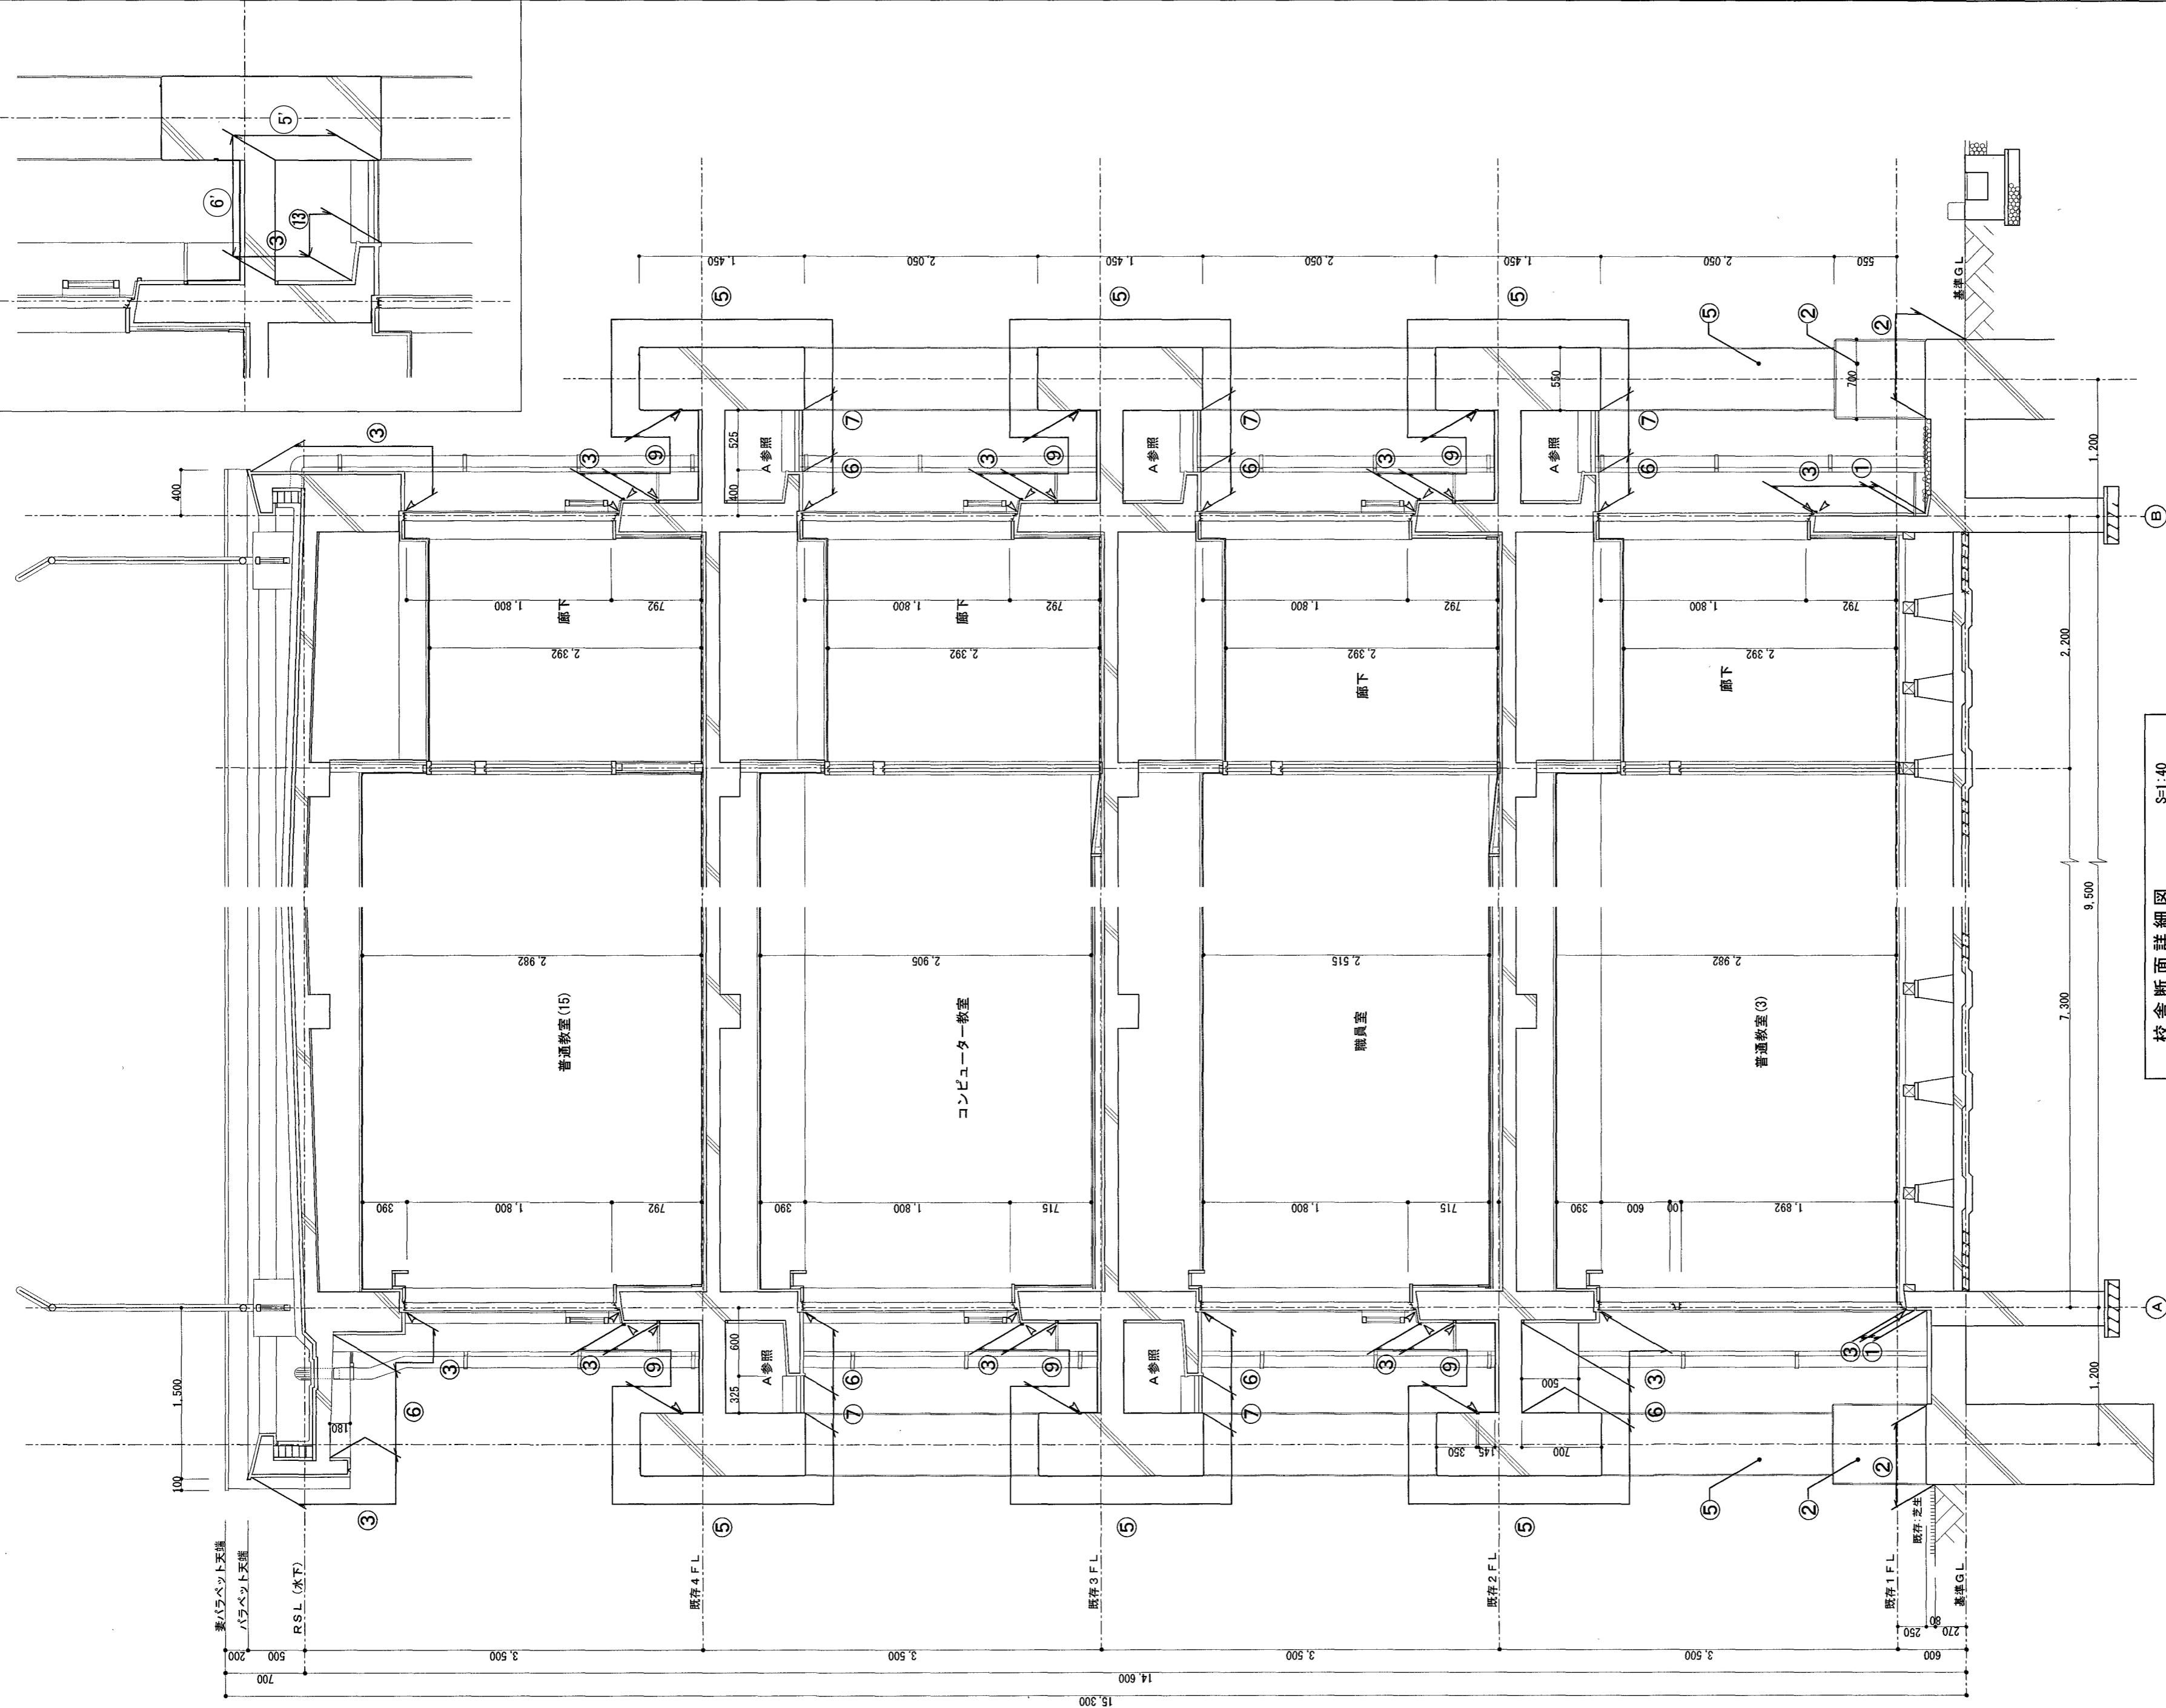

高知市 都市建設部 公共建築課


はりまや橋小学校校舎外壁改修工事

図面名 校舎断面詳細図

縮尺 S=1:40


外部仕上表	記号	改修前		改修後		改修後
		改修前	改修後	改修前	改修後	
(1)	根廻り: もみじ板毛引			水洗い + 劣化改修		既存のまま
(2)	根廻り: ユカリ打放し			水洗い + 劣化改修		水洗い
(3)	外壁: ゆめかわ下地 複層塗材E吹付			水洗い + 劣化改修 + 複層塗材E吹付		水洗い
(4)	外壁: 揚出成形セメント板 複層塗材E吹付			水洗い + 複層塗材E吹付		一時撤去 水洗い 再取付
(5)	柱・梁: カバウスクリー打放し 複層塗材E吹付			水洗い + 複層塗材E吹付		水洗い
(5)	柱・梁: カバウスクリー打放し			水洗い + 複層塗材E吹付		水洗い + 劣化改修 + 複層塗材E吹付
(6)	軒天・庇下: 外装薄塗材E吹付			水洗い + 外装薄塗材E吹付		水洗い
(6)	軒天・庇下: カリ-打放し 外装薄塗材E吹付			水洗い + 外装薄塗材E吹付		水洗い + 劣化改修 + 外装薄塗材E吹付
(7)	屋天下地: けいカル板 外装薄塗材E吹付			水洗い + 外装薄塗材E吹付		水洗い
	撤去 (下地共)					打替え (種類は凡例による)

作図	令和 7年 4月 日	係長	課長補佐	課長	図面番号
○	○	○	○	○	A-13

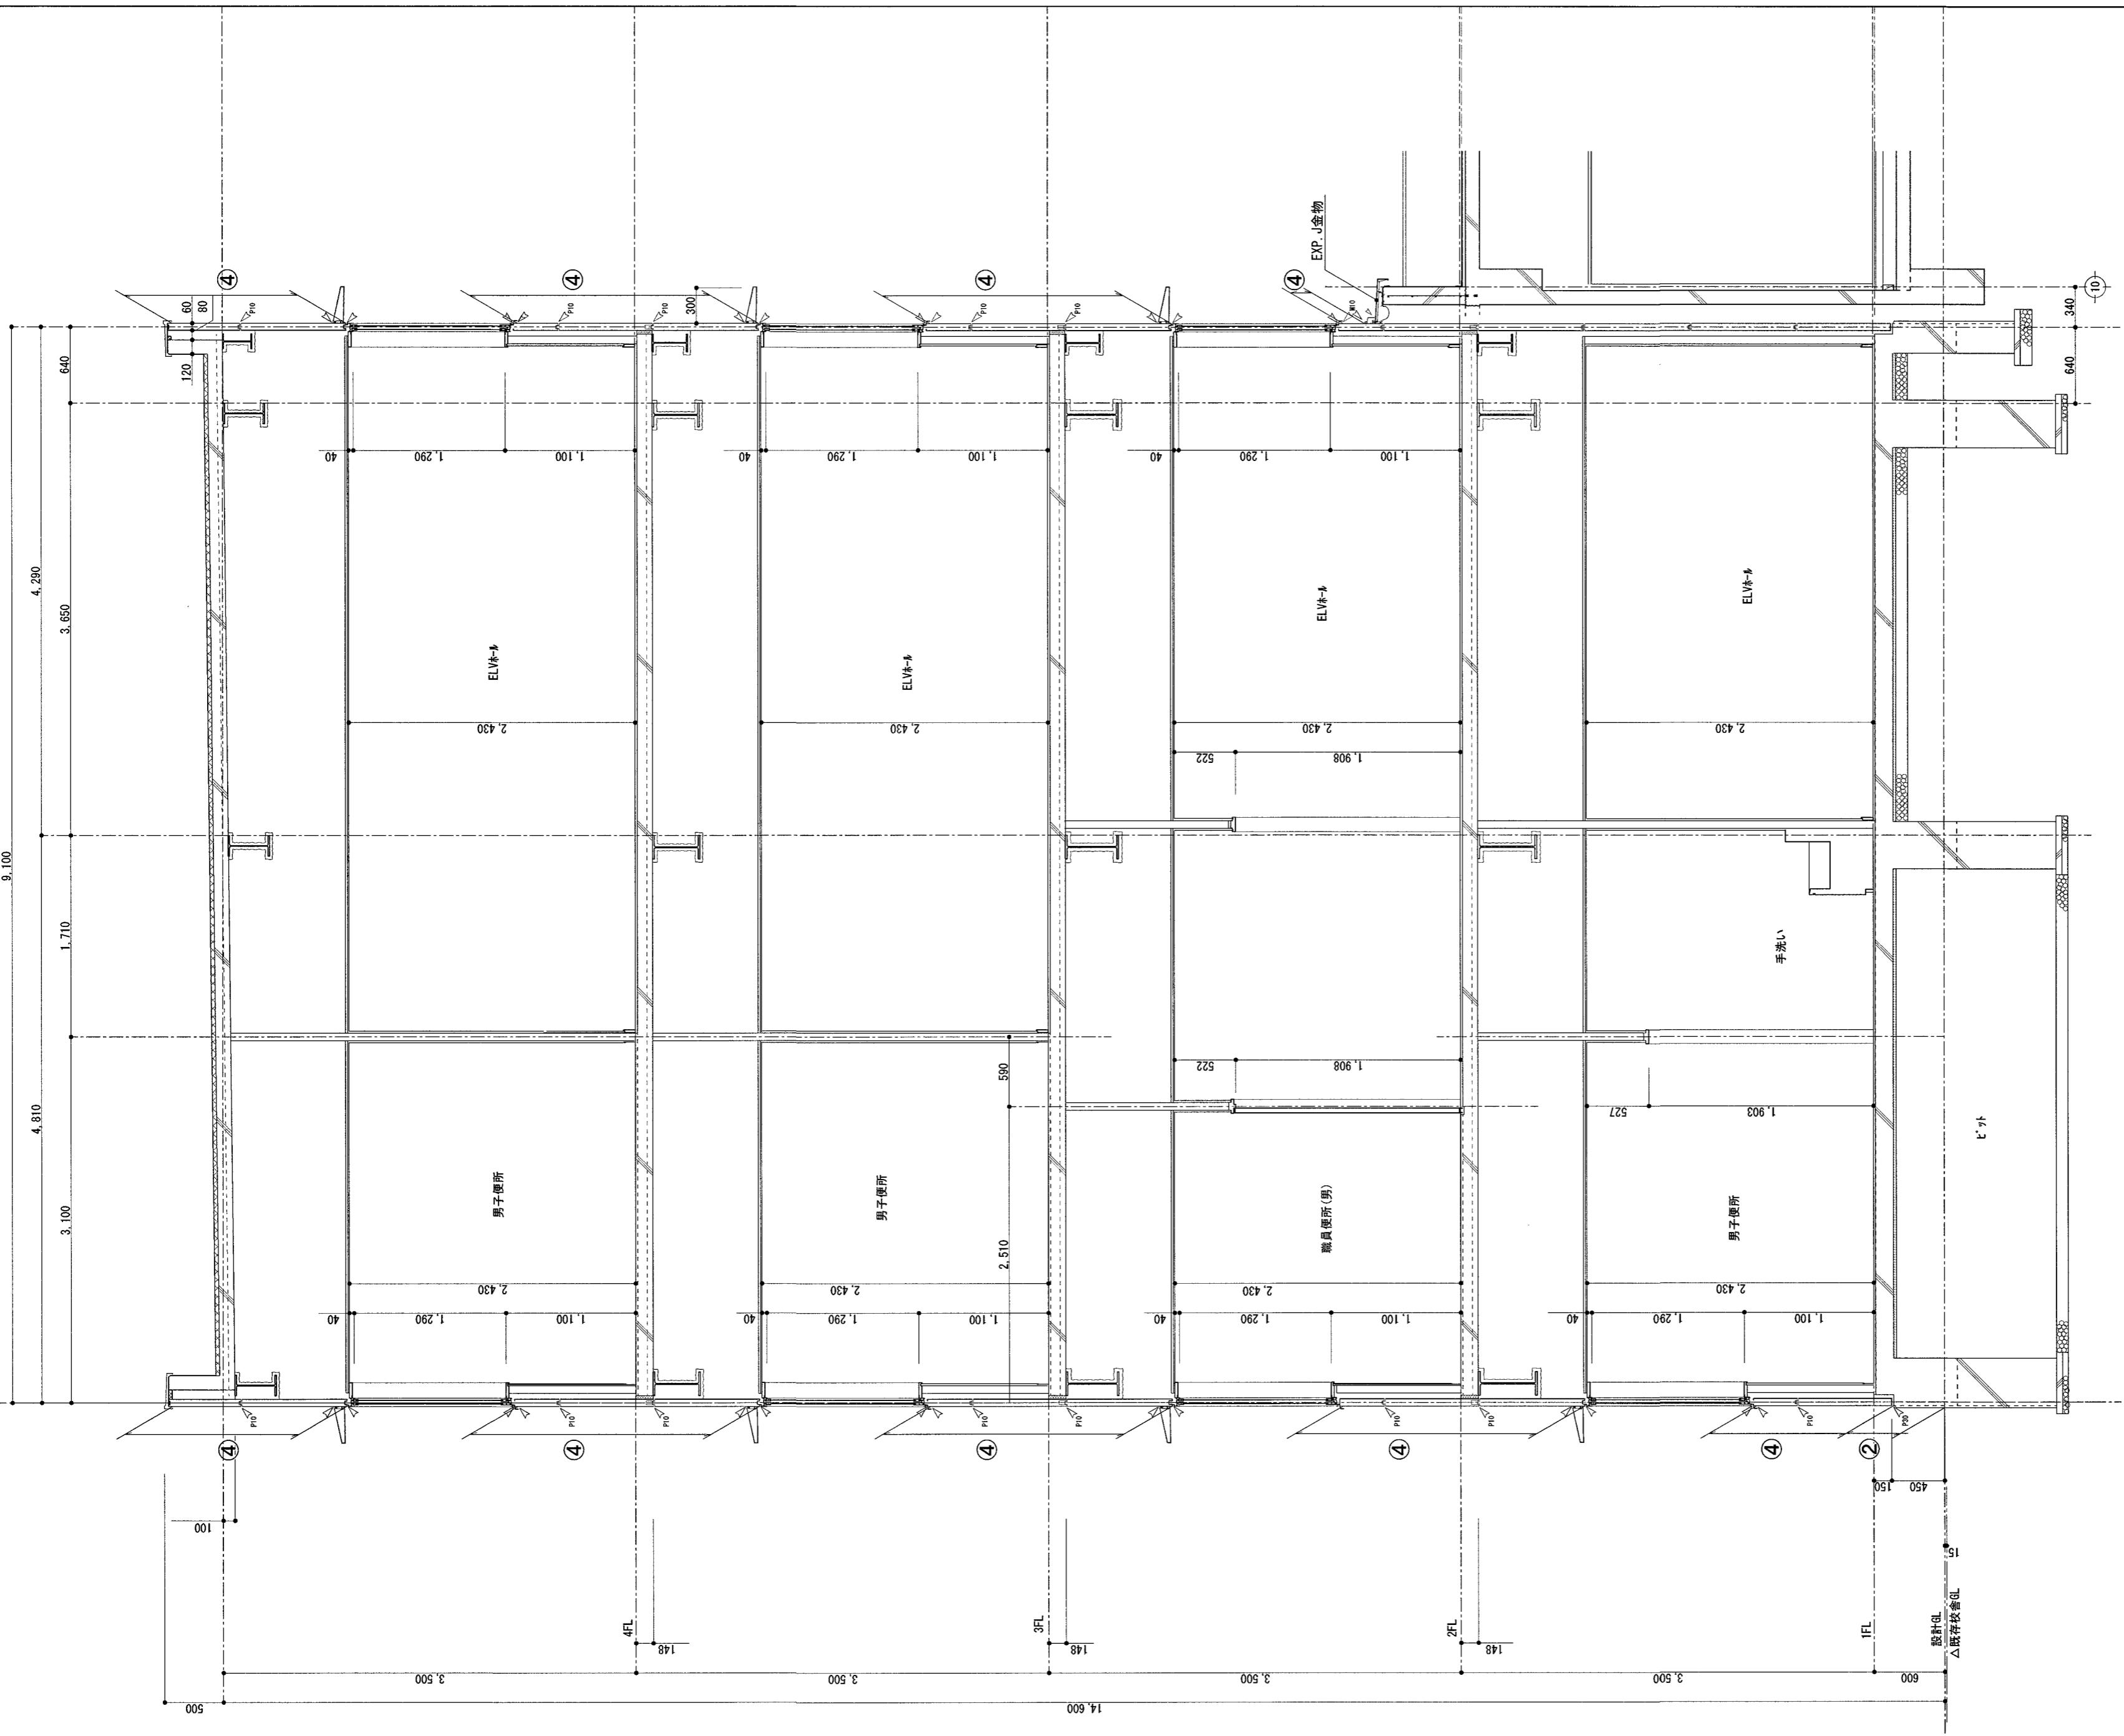


EV棟断面詳細図

外部仕上表		改修後		改修前		改修後	
記号		改修前	改修後	改修前	改修後	記号	改修前
(1)	根廻り : モルタル引			水洗い + 劣化改修		(8)	縫羽目板(12張り)W塗
(2)	根廻り : エポキド打放し			水洗い + 劣化改修		(9)	塗膜防水
(3)	外壁 : 初期打放し下地 複層塗材E吹付			水洗い + 劣化改修 + 複層塗材E吹付		(10)	漆喰
(4)	外壁 : 弾出成形ひがし板 漆喰仕上塗材吹付			水洗い + 複層塗材E吹付		(11)	ガルバリウムパネル
(5)	柱・梁 : ブキハカリ柱放し 複層塗材E吹付			水洗い + 複層塗材E吹付		(12)	漆喰
(6)	柱・梁 : ブキハカリ柱放し			水洗い + 複層塗材E吹付		(13)	小庇 防水モルタルの上 複層塗材E吹付
(7)	軒天・庇下 : シリコーン打放し			水洗い + 劣化改修 + 外装薄塗材E吹付		(14)	堅継 がい-VP管(100φ)ガルバリウム支持金物柱
	軒天下地 けい-塗装板 外装薄塗材E吹付			水洗い + 劣化改修 + 外装薄塗材E吹付		(15)	堅継 がい-VP管(50φ)ガルバリウム支持金物柱
	撤去(下地)					△	シリカ

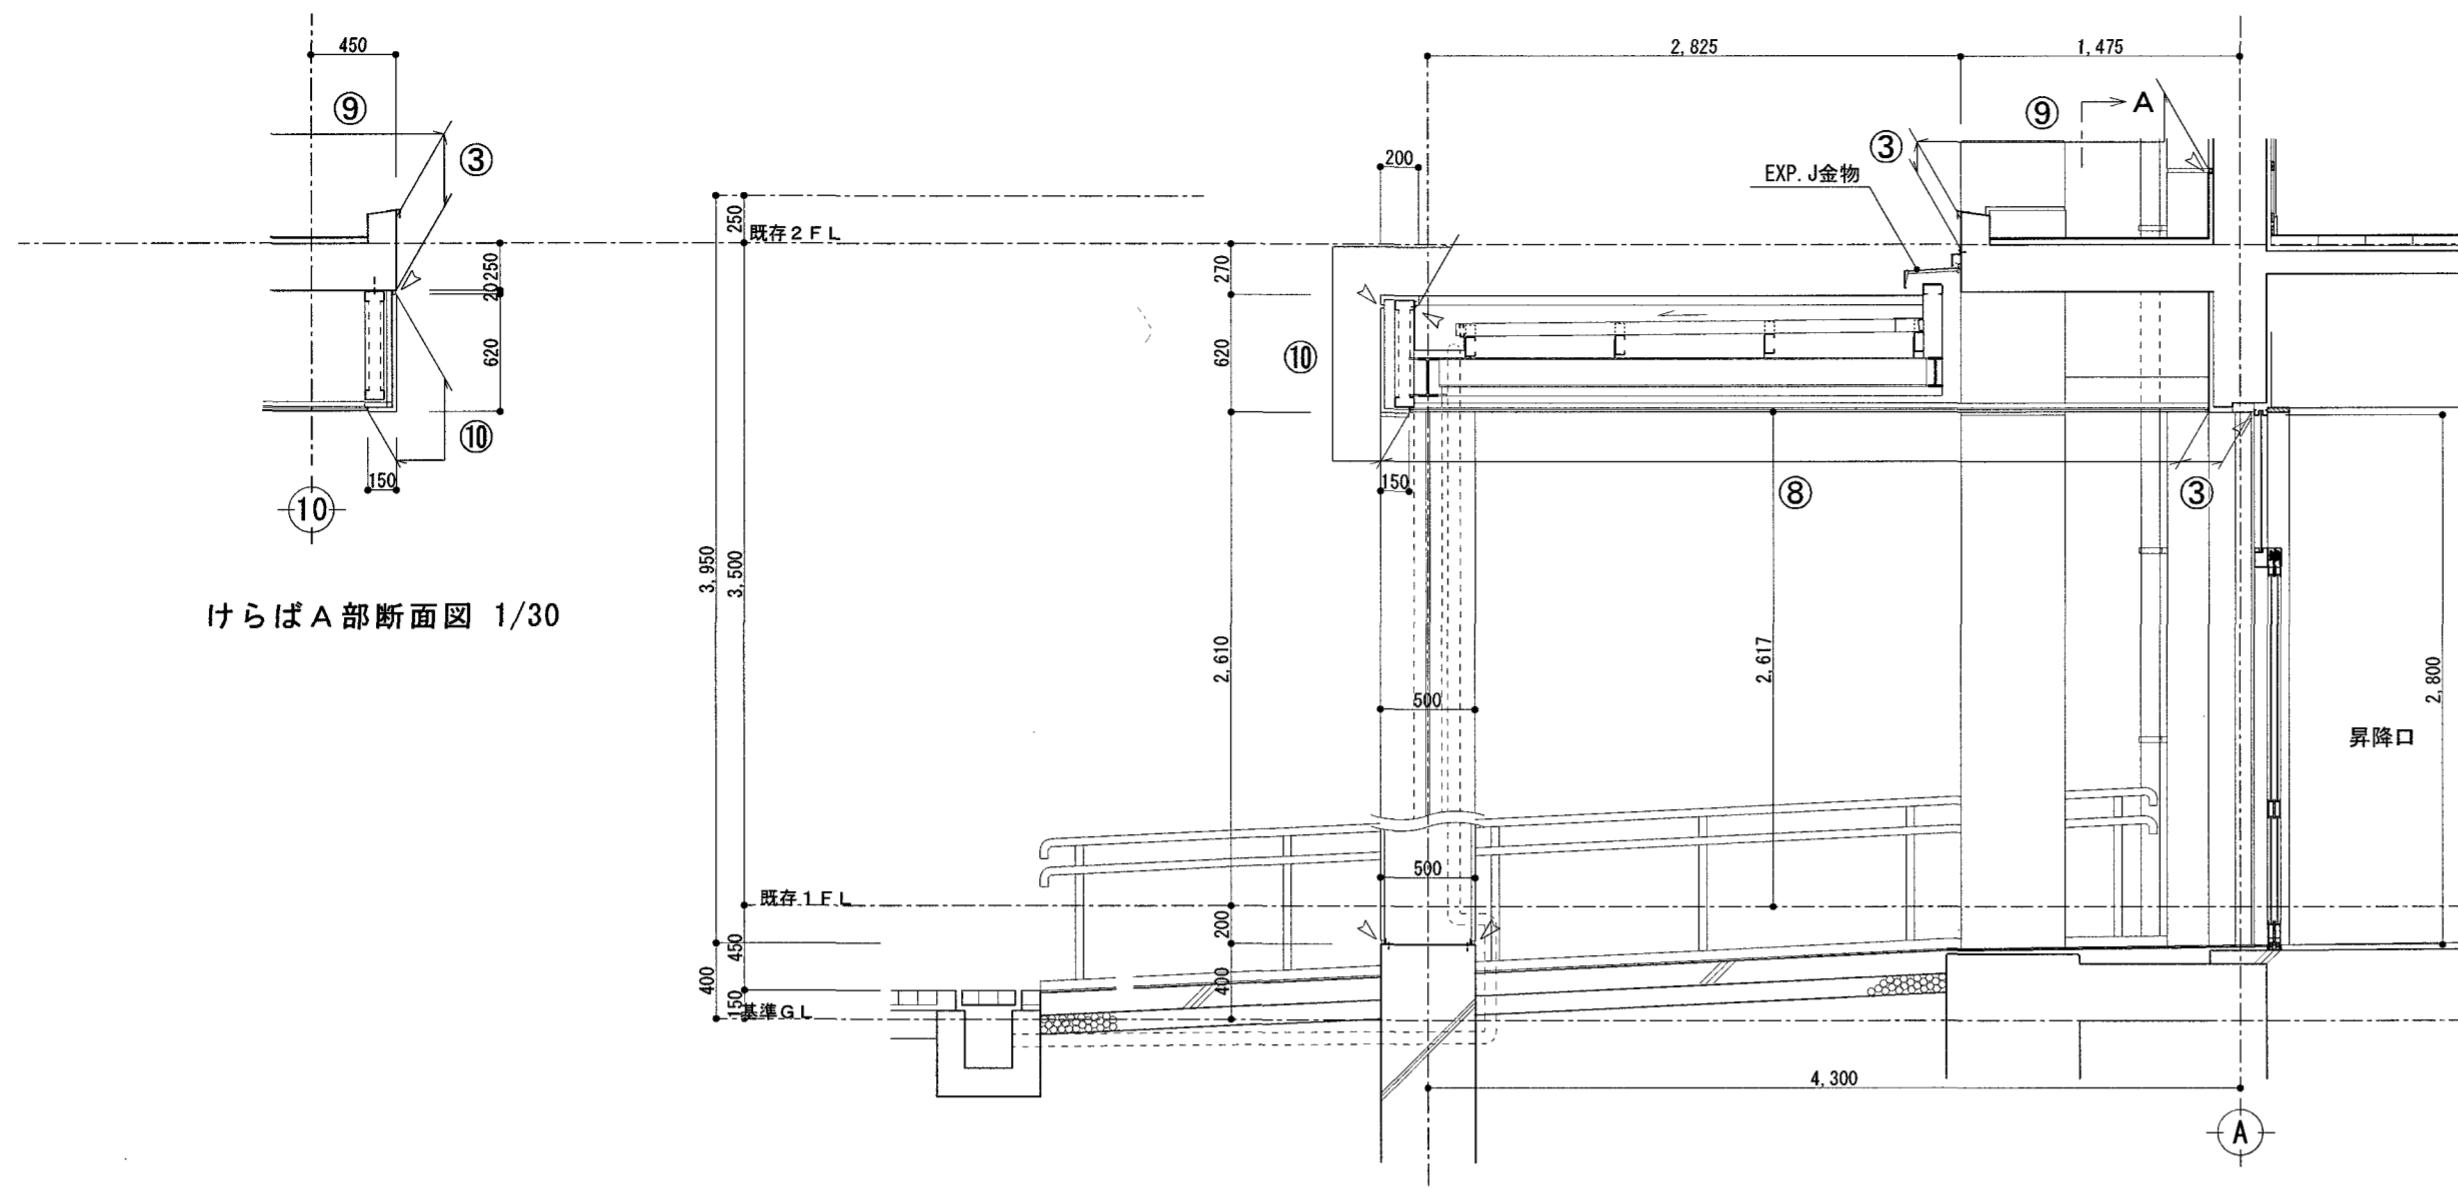

昇降口断面詳細図 S=1:40

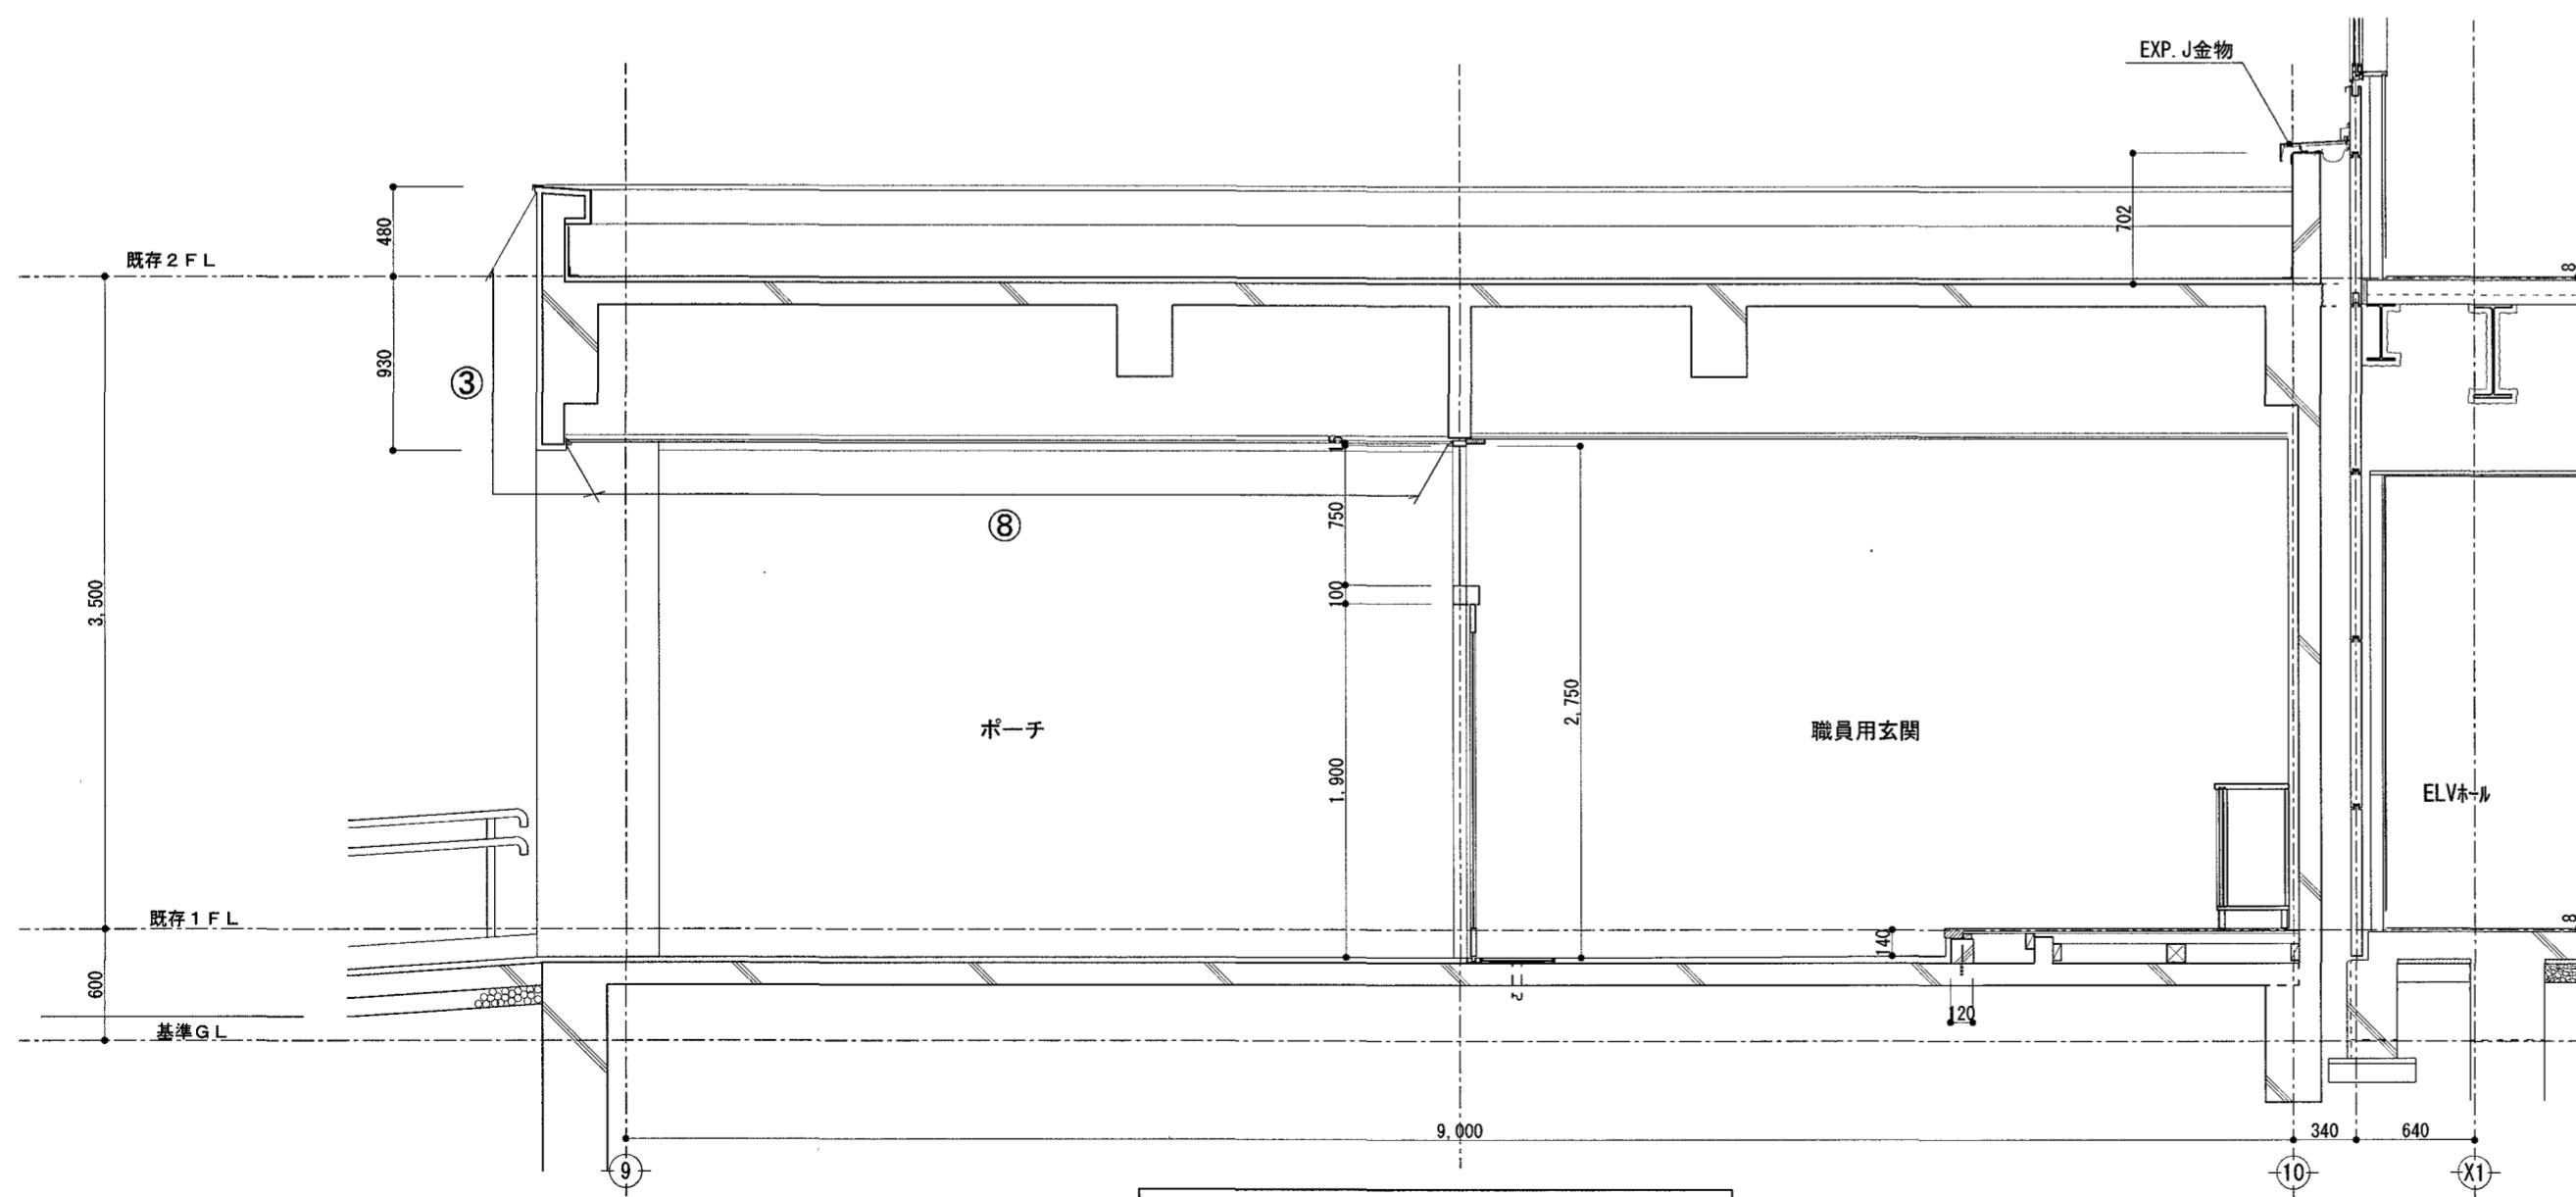


職員玄関断面詳細図 S=1:40

外部仕上表		
記号	改修前	改修後
①	根廻り：モルタル刷毛引	水洗い + 劣化改修
②	根廻り：コンクリート打放し	水洗い + 劣化改修
③	外壁：モルタルコテ押え下地 複層塗材E吹付	水洗い + 劣化改修 + 複層塗材E吹付
④	外壁：押出成形セメント板 複層仕上塗材吹付	水洗い + 複層塗材E吹付
⑤	柱・梁：プレキャストコンクリート打放し 複層塗材E吹付	水洗い + 複層塗材E吹付
⑤'	柱・梁：プレキャストコンクリート打放し	水洗い + 複層塗材E吹付
⑥	軒天・小庇下：外装薄塗材E吹付	水洗い + 劣化改修 + 外装薄塗材E吹付
⑥'	軒天・庇下：コンクリート打放し	水洗い + 劣化改修 + 外装薄塗材E吹付
⑦	軽天下地 けい酸ガラスウム板 外装薄塗材E吹付	撤去（下地共）
⑧	桧羽目板t=12張り WP塗	既存のまま
⑨	塗膜防水	水洗い
⑩	アルミパネル	水洗い
⑪	アルミパネルチングパネル	一時撤去 水洗い 再取付
⑫	アルミ庇	水洗い
⑬	小庇 防水モルタル塗りの上 複層塗材E吹付	水洗い + 劣化改修 + 複層塗材E吹付
⑭	堅樋 カーブVP管100φ（ステンレス支持金物共）	水洗い
⑮	堅樋 カーブVP管75φ（ステンレス支持金物共）	水洗い
△	シーリング	打替え（種類は凡例による）

凡例	△ MS-2 20×10 (打替え)	△ ^{P10} PU-2 10×10 (打替え)	※ 改修後、劣化改修する部分は、施工数量調査を行うこと。
	△ ^{N10} MS-2 10×10 (打替え)	△ ^{P20} PU-2 20×10 (打替え)	※ 改修後、複層塗材E吹付する部分は、下地調整を行うこと。
		△ ^{P30} PU-2 30×10 (打替え)	

高知市 都市建設部 公共建築課

工事名	係	係長	課長補佐	課長	図面番号
はりまや橋小学校校舎外壁改修工事	稲見	澤田	大平	濱口	松木
図面名 昇降口断面詳細図、職員玄関断面詳細図	縮尺 S-1:40	作図 令和 7年 4月 日			A-15










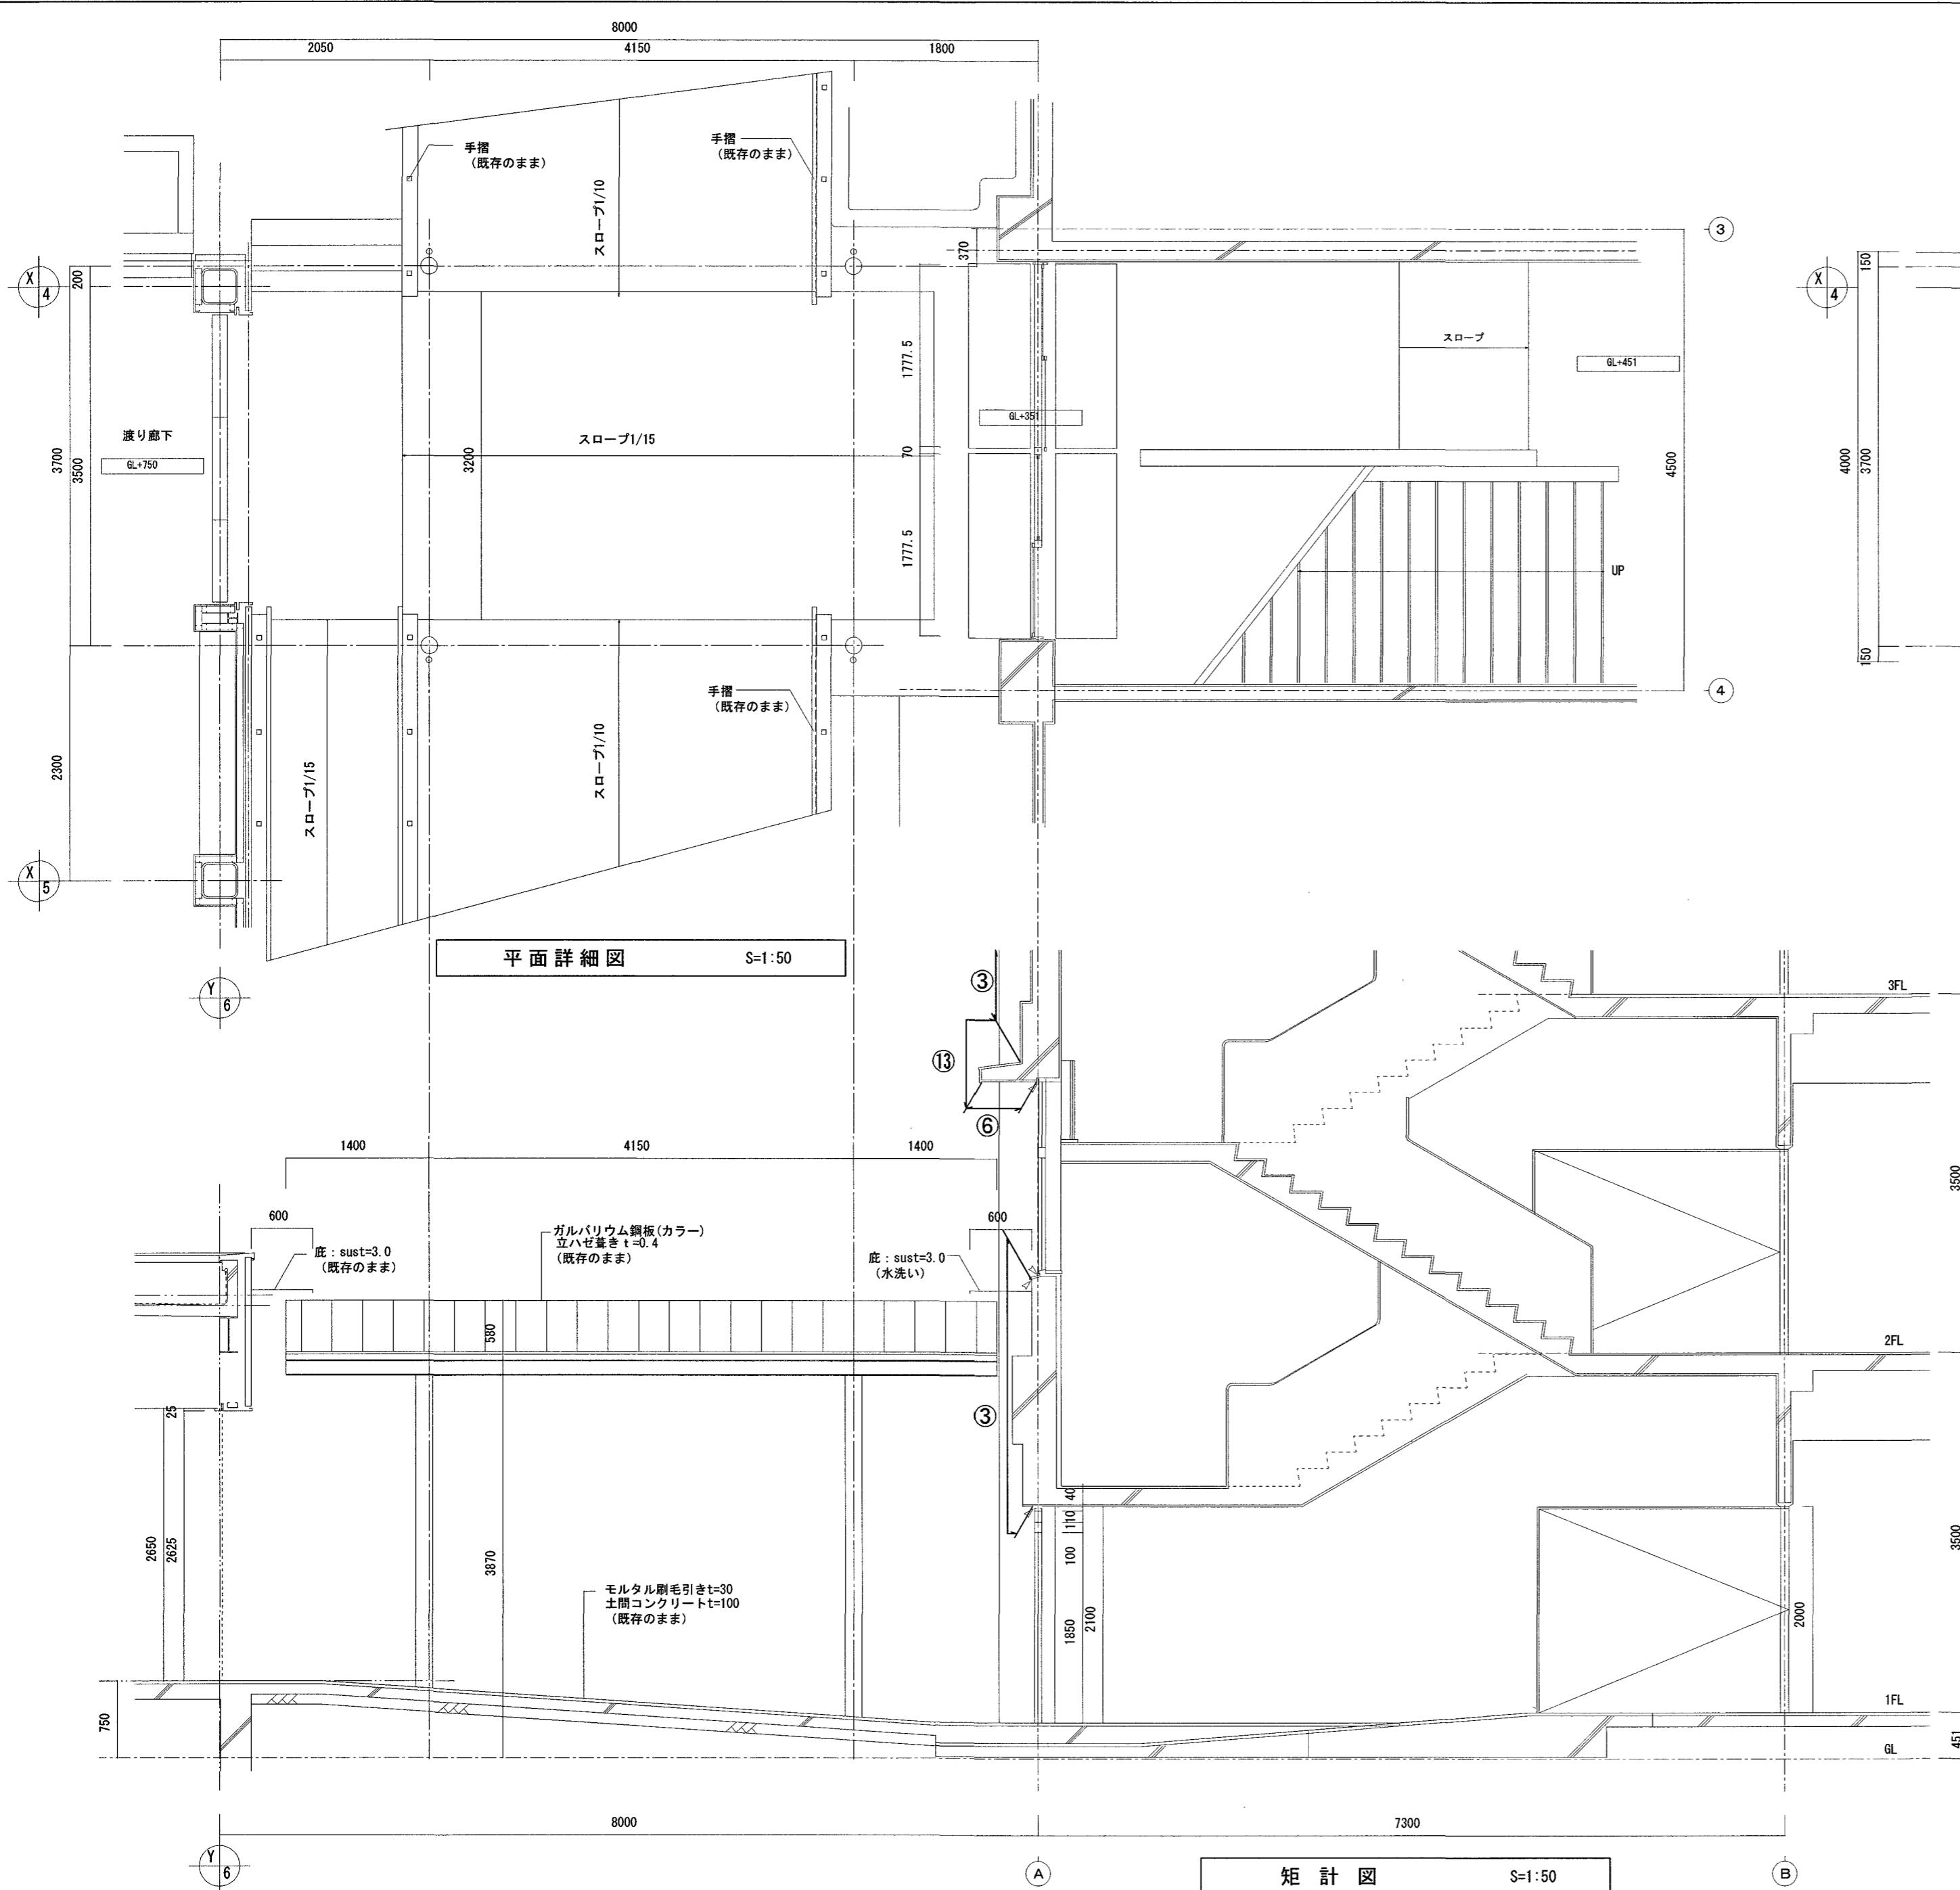


矩 計 図 S=1:50

凡例	△ MS-2 20×10 (打替え)	△ ¹⁰ PU-2 10×10 (打替え)	※ 改修後、劣化改修する部分は、施工数量調査を行うこと。
	△ ¹⁰ MS-2 10×10 (打替え)	△ ²⁰ PU-2 20×10 (打替え)	※ 改修後、複層塗材E吹付する部分は、下地調整を行うこと。
		△ ³⁰ PU-2 30×10 (打替え)	

高知市 都市建設部 公共建築課

工事名	係	係長	課長補佐	課長	図面番号
はりまや橋小学校校舎外壁改修工事	稻見	澤田	大下	濱口	松木
図面名 渡り廊下詳細図	縮尺 S=1:50	作図	令和 7年 4月 日		A-16

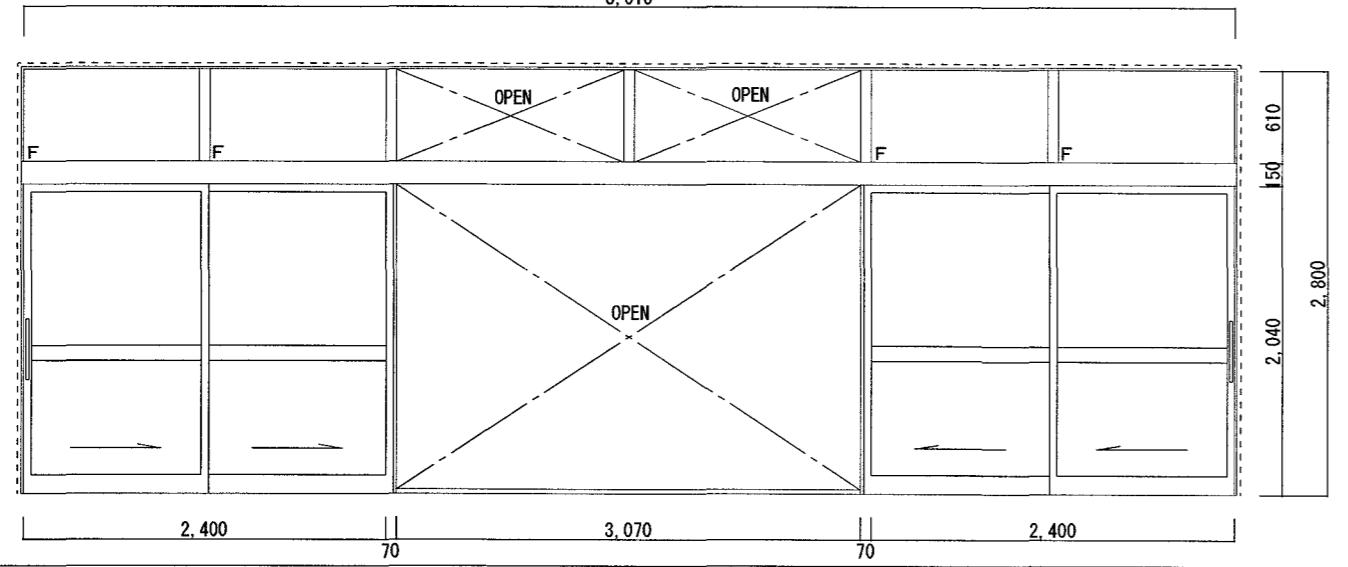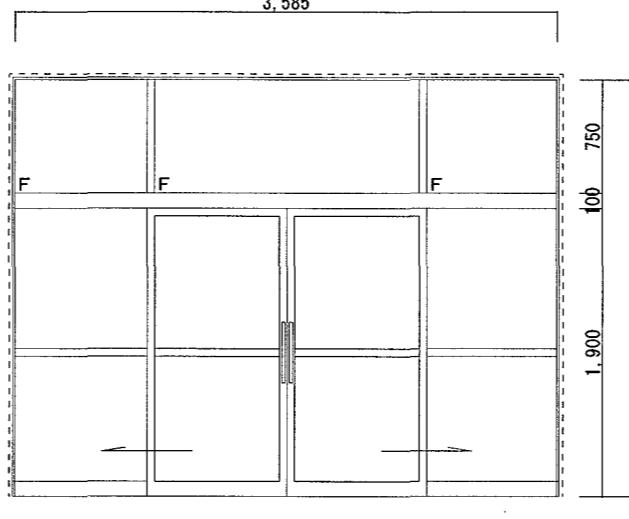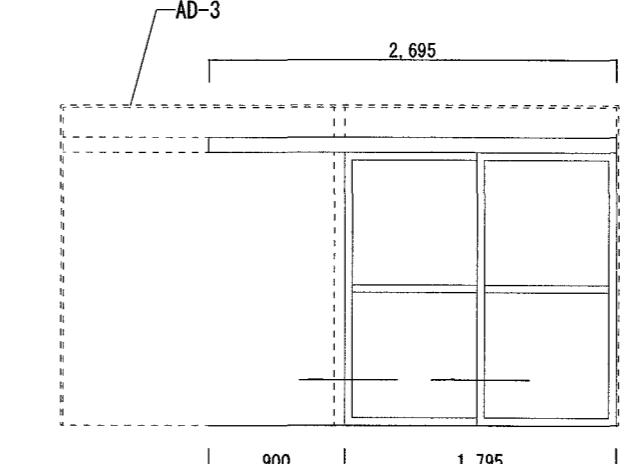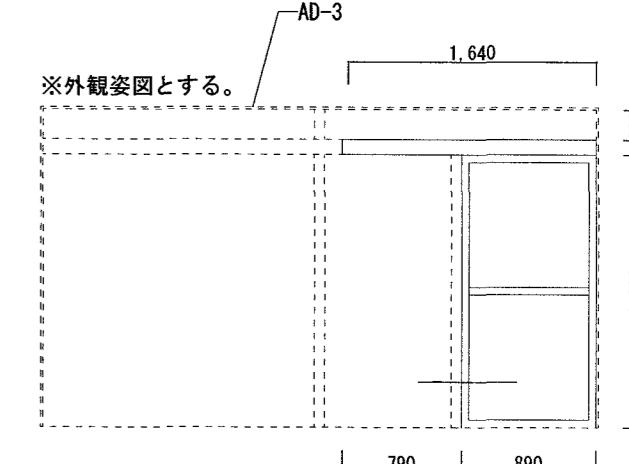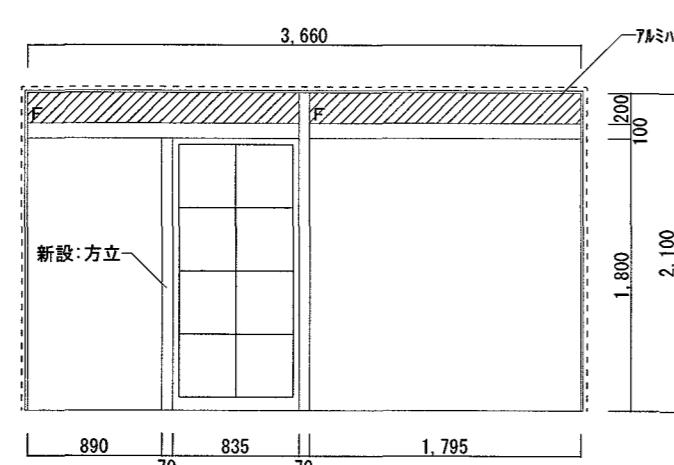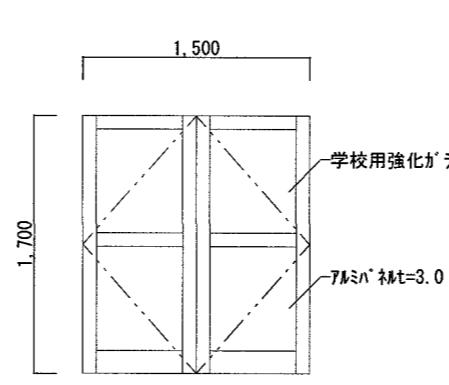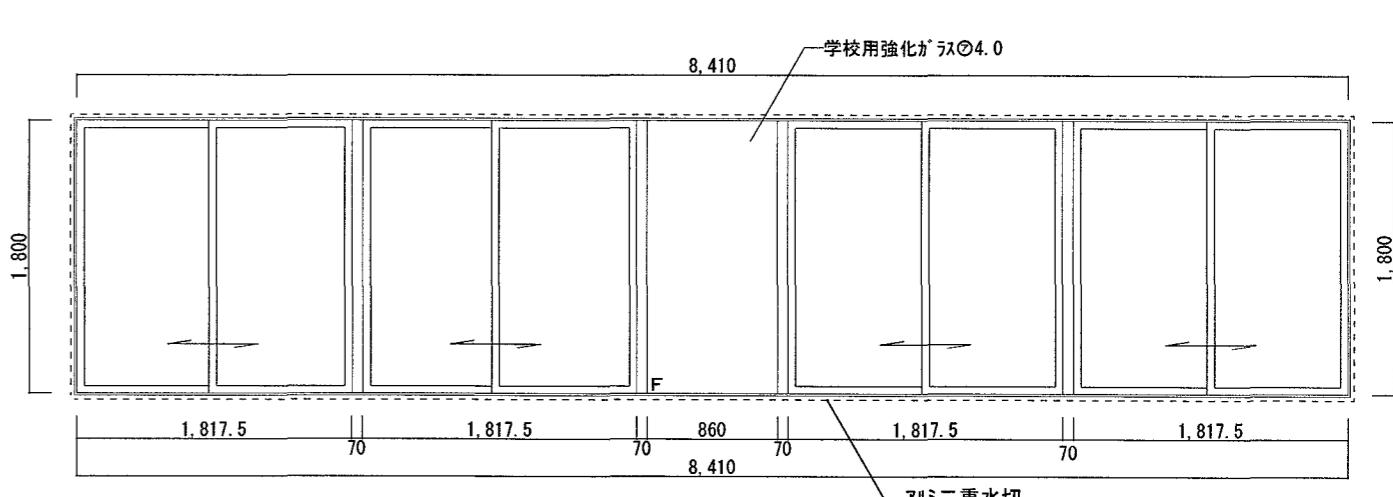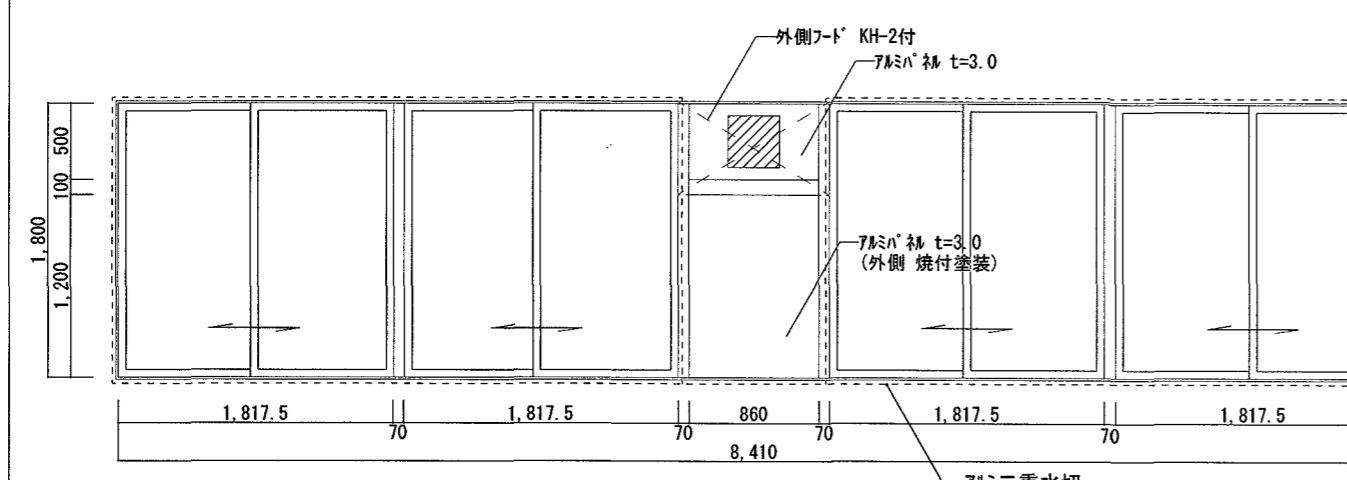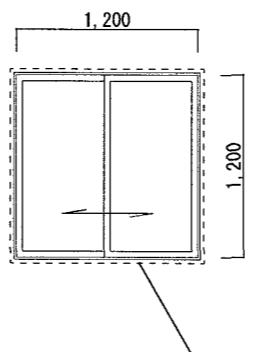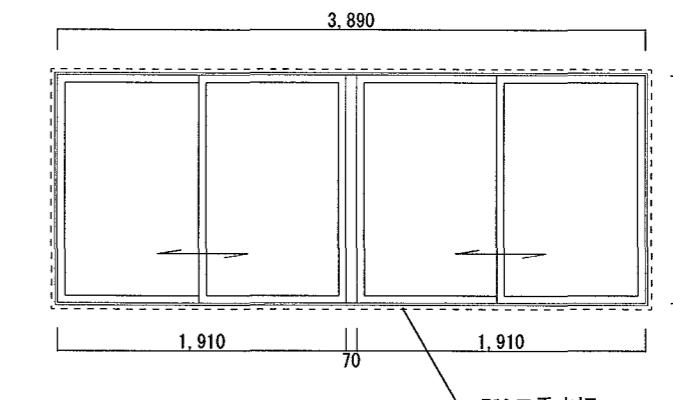記号	場所	AD 東昇降口	AD 職員玄関	AD 西昇降口	AD 西昇降口
数量	1	1	1	1	1
形状寸法					
材質	見込	ランFIX付両側2枚片引込ハガ-框戸	ランFIX付両引分けハガ-框戸	2枚片引込ハガ-框戸	片引込ハガ-框戸
仕上・塗装		既存のまま	既存のまま	既存のまま	既存のまま
金物		既存のまま	既存のまま	既存のまま	既存のまま
硝子		既存のまま	既存のまま	既存のまま	既存のまま
備考				既存AD-3の内側に新設	既存AD-3の外側に新設
記号	場所	AD 西昇降口	AD R階 階段室	AW 研究室・待合	
数量	3	1	4	1	
形状寸法					
材質	見込	既存建具	両開き框ドア	FIX付5連引き違い窓	
仕上・塗装		既存のまま	既存のまま	既存のまま	
金物		既存のまま	既存のまま	既存のまま	
硝子		既存のまま	既存のまま	既存のまま	
備考					
記号	場所	AW 保健室・視聴覚室兼エレジオ・図書室・図工室・家庭科室・理科室	AW 音楽室・家庭科室・理科室	AW 職員玄関、(各階)便所	AW (1階廊下)手洗
数量	1P	10	1PF	3 (防火設備 EB-9102)	3
形状寸法					
材質	見込	FIX付5連引き違い窓	引き違い窓	2連引き違い窓	
仕上・塗装		既存のまま	既存のまま	既存のまま	
金物		既存のまま	既存のまま	既存のまま	
硝子		既存のまま	既存のまま	既存のまま	
備考		既存のまま			
※ 既存7m建具廻り シリゲ 再充填工法 MS-2 20x10			工事名 高知市 都市建設部 公共建築課 はりまや橋小学校校舎外壁改修工事 図面名 建具表 (1)		
			係 係長 課長補佐 課長 図面番号 A-17		
			幅 深 大 濱 松 作図 令和 7年 4月 日		
			縮尺 1:50		

記号	場所	AW 4P 12	普通教室(6・7・8・11・12)・職員室・会議室兼資料室・コンピューター教室・会議室・多目的室	AW 4PF 6 (防火設備 EB-9102)	普通教室(3・4・5・9・10)、相談室	AW 4G 16	廊下(1~4F)
形状寸法							
材質	見込		FIX付5連引き違い窓				70
仕上・塗装			既存のまま				既存のまま
金 物			既存のまま				既存のまま
硝 子			既存のまま				既存のまま
備 考							
記号	場所	AW (各階)廊下 5 4		AW 校長室 6 1	東西階段・家庭科教室 フレーム 6F 8 (防火設備 EB-9102)	AW 待合 6P 1	AW 家庭科教室 6G 1
形状寸法							
材質	見込		FIX付引き違い窓		2連引き違い窓		上部ガル付FIX付2連引き違い窓
仕上・塗装			既存のまま		既存のまま		既存のまま
金 物			既存のまま		既存のまま		既存のまま
硝 子			既存のまま		既存のまま		既存のまま
備 考							
記号	場所	AW 図工室 7P 1		AW 第一指導室・第二指導室・フレーム 7F 1 (防火設備 EB-9102)			
形状寸法							
材質	見込		掃き出し付き5連引き違い窓		掃き出し付き6連引き違い窓		70
仕上・塗装			既存のまま		既存のまま		既存のまま
金 物			既存のまま		既存のまま		既存のまま
硝 子			既存のまま		既存のまま		既存のまま
備 考							
※ 既存ガル付建具廻り シーリング再充填工法 MS-2 20x10				工事名 高知市 都市建設部 公共建築課 はりまや橋小学校校舎外壁改修工事 図面名 建具表 (2)			
				係 係長 課長補佐 課長 図面番号 松木 大下 澤田 稻見 A-18			
				縮尺 1:50 作図 令和 7年 4月 日			

記号	場所	AW 普通教室(1)(2)(3)	AW 特別支援学級(1)(2)	AW 1階 倉庫(1)	AW 図工準備室		
数量		8P 3	8PN 2	9 1	10 1		
形状寸法							
材質	見込	掃き出し付き5連引き違い窓 (8PNのみ下枠ノンレールフラットタイプ)		両側引き違い窓付片開き框戸	両側引き違い窓付片開き框戸		
仕上・塗装		既存のまま		既存のまま	既存のまま		
金物		既存のまま		既存のまま	既存のまま		
硝子		既存のまま		既存のまま	既存のまま		
備考							
記号	場所	AW (2~4階)廊下	AW (2~4階)廊下 手洗い	AW 図書室(大)	AW 放送室	AW 理科準備室・音楽準備室	AW 4階廊下
数量		11 3	12 6	13 1	13W 1	13F 2 (防火設備 EB-9102)	14 1
形状寸法							
材質	見込	FIX付引き違い窓	2連引き違い窓	FIX付2連引き違い窓			下部パネルFIX付2連引き違い窓
仕上・塗装		既存のまま	既存のまま	既存のまま			既存のまま
金物		既存のまま	既存のまま	既存のまま			既存のまま
硝子		既存のまま	既存のまま	既存のまま			既存のまま
備考				AW-13Wのみ 遮音等級 T-1とする			
記号	場所	AW 3階廊下	AW R階倉庫 AW R階 階段室	AW 1階 廊下	AW 2階 廊下	AW 3~4階 廊下	
数量		14G 1	15 2 15F 2 (防火設備 EB-9102)	16 1	17 1	18 2	
形状寸法							
材質	見込	ラミガラリ下部パネルFIX付2連引き違い窓	引き違い窓	ラミガラリ付3連FIX窓	ラミガラリ付4連FIX窓	ラミガラリ付4連FIX窓	
仕上・塗装		既存のまま	既存のまま	既存のまま	既存のまま	既存のまま	
金物		既存のまま	既存のまま	既存のまま	既存のまま	既存のまま	
硝子		既存のまま	既存のまま	既存のまま	既存のまま	既存のまま	
備考							
※ 既存7枚建具廻り シーリング再充填工法 MS-2 20x10				工事名 はりまや橋小学校校舎外壁改修工事	係 相 業 大 濱 松	係長 課長補佐 課長	図面番号 A-19
				図面名 建具表(3)	縮尺 1:50	作図 令和7年 4月 日	


記号	場所 数量	AW 101	1階EVL窓	AW 102	2~4階ELV窓	AW 103	1~4階WC	AW 104	1~3階女子WC・2階更衣	AW 105	1階倉庫・2階更衣室(男)・3、4階HCWC
形状・寸法											
材質	見込	アルミ腰FIX付ガラスルーバー窓(ECP対応)	70	アルミ2連引き違い窓(ECP対応)	70	アルミ引き違い窓(ECP対応)	70	アルミ2連突出し窓(ECP対応)	70	アルミ突出し窓(ECP対応)	70
仕上・塗装		既存のまま		既存のまま		既存のまま		既存のまま		既存のまま	
金物		既存のまま 既存のまま		既存のまま 既存のまま		既存のまま 既存のまま		既存のまま 既存のまま		既存のまま 既存のまま	
ガラス		既存のまま 既存のまま		既存のまま		既存のまま		既存のまま		既存のまま	
備考											

※ 既存7m建具廻り シーリング 再充填工法 MS-2 20x10	高知市 都市建設部 公共建築課	工事名	係	係長	課長補佐	課長	図面番号
		はりまや橋小学校校舎外壁改修工事	福見	澤田	太下	濱口	松木
		図面名 建具表(4)	縮尺 1:50	作図	令和7年4月日	A-20	

参考図

階段断面詳細図

A-21

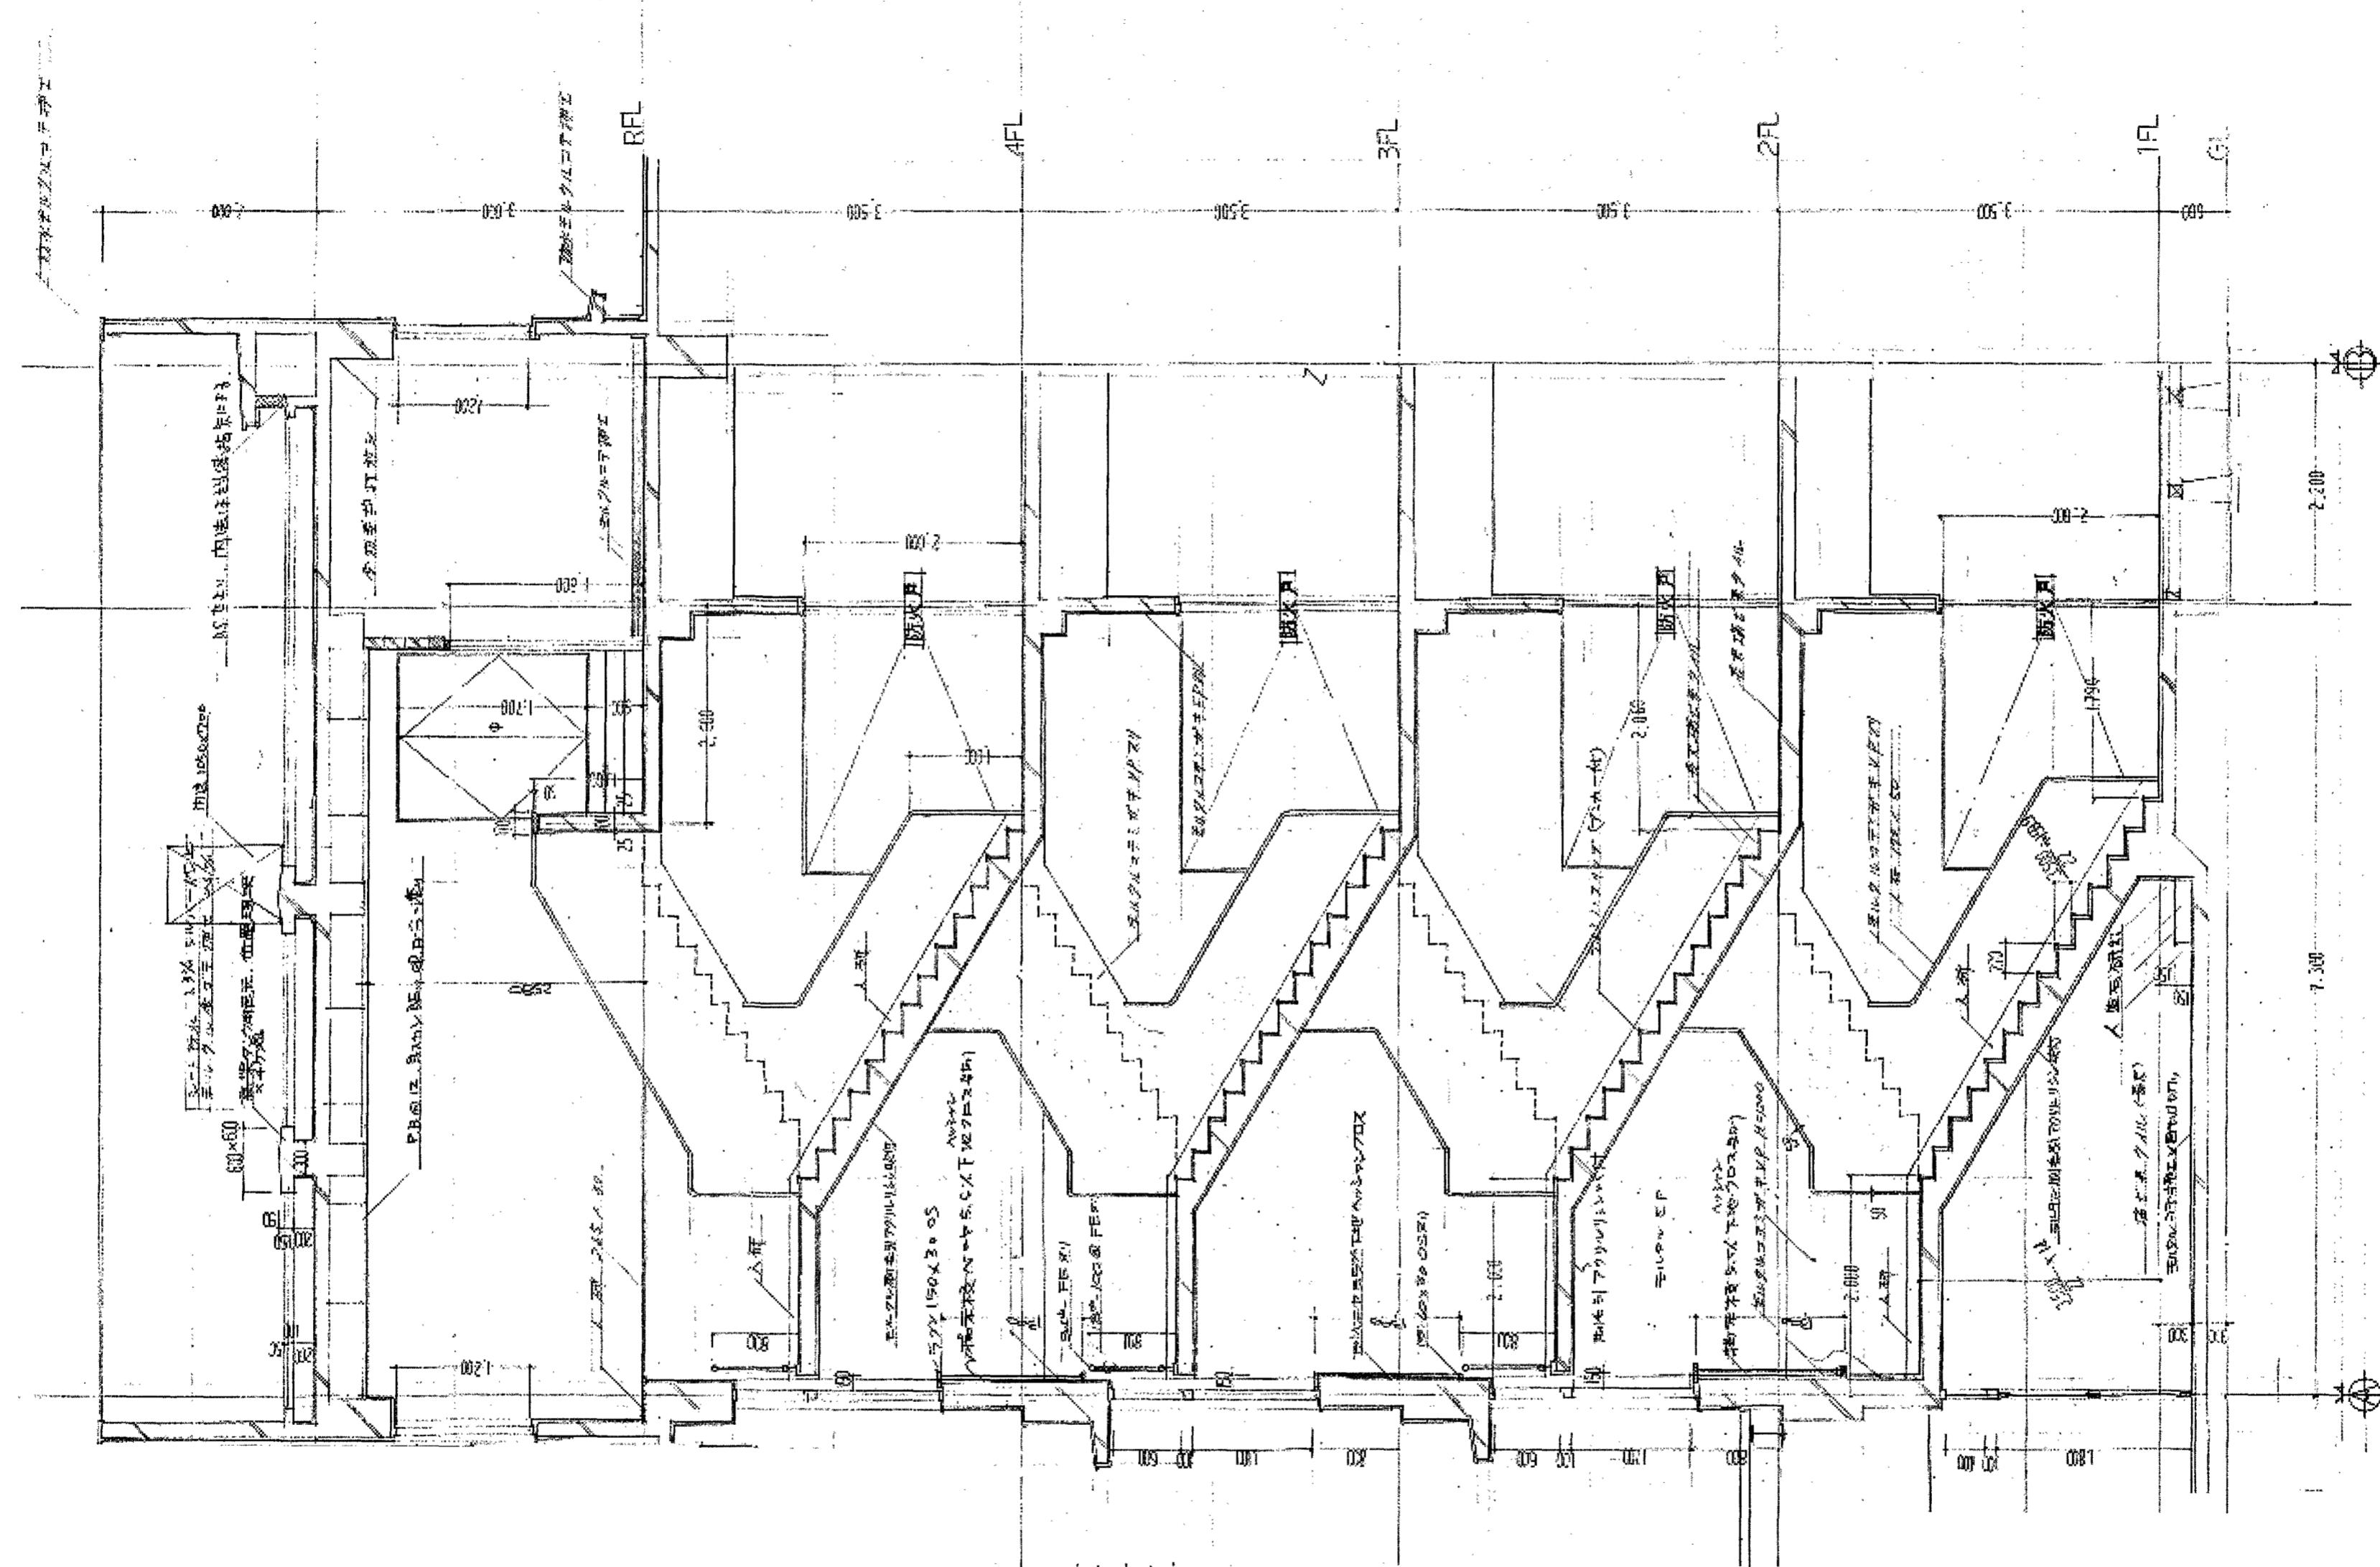

高知市 都市建設部 公共建築課

工事名

はりまや橋小学校校舎外壁改修工事

図面名 階段断面詳細図(参考図)

係	係長	課長補佐	課長	図面番号
				A-21

縮尺 1:50




作図

令和

7年

4月

日

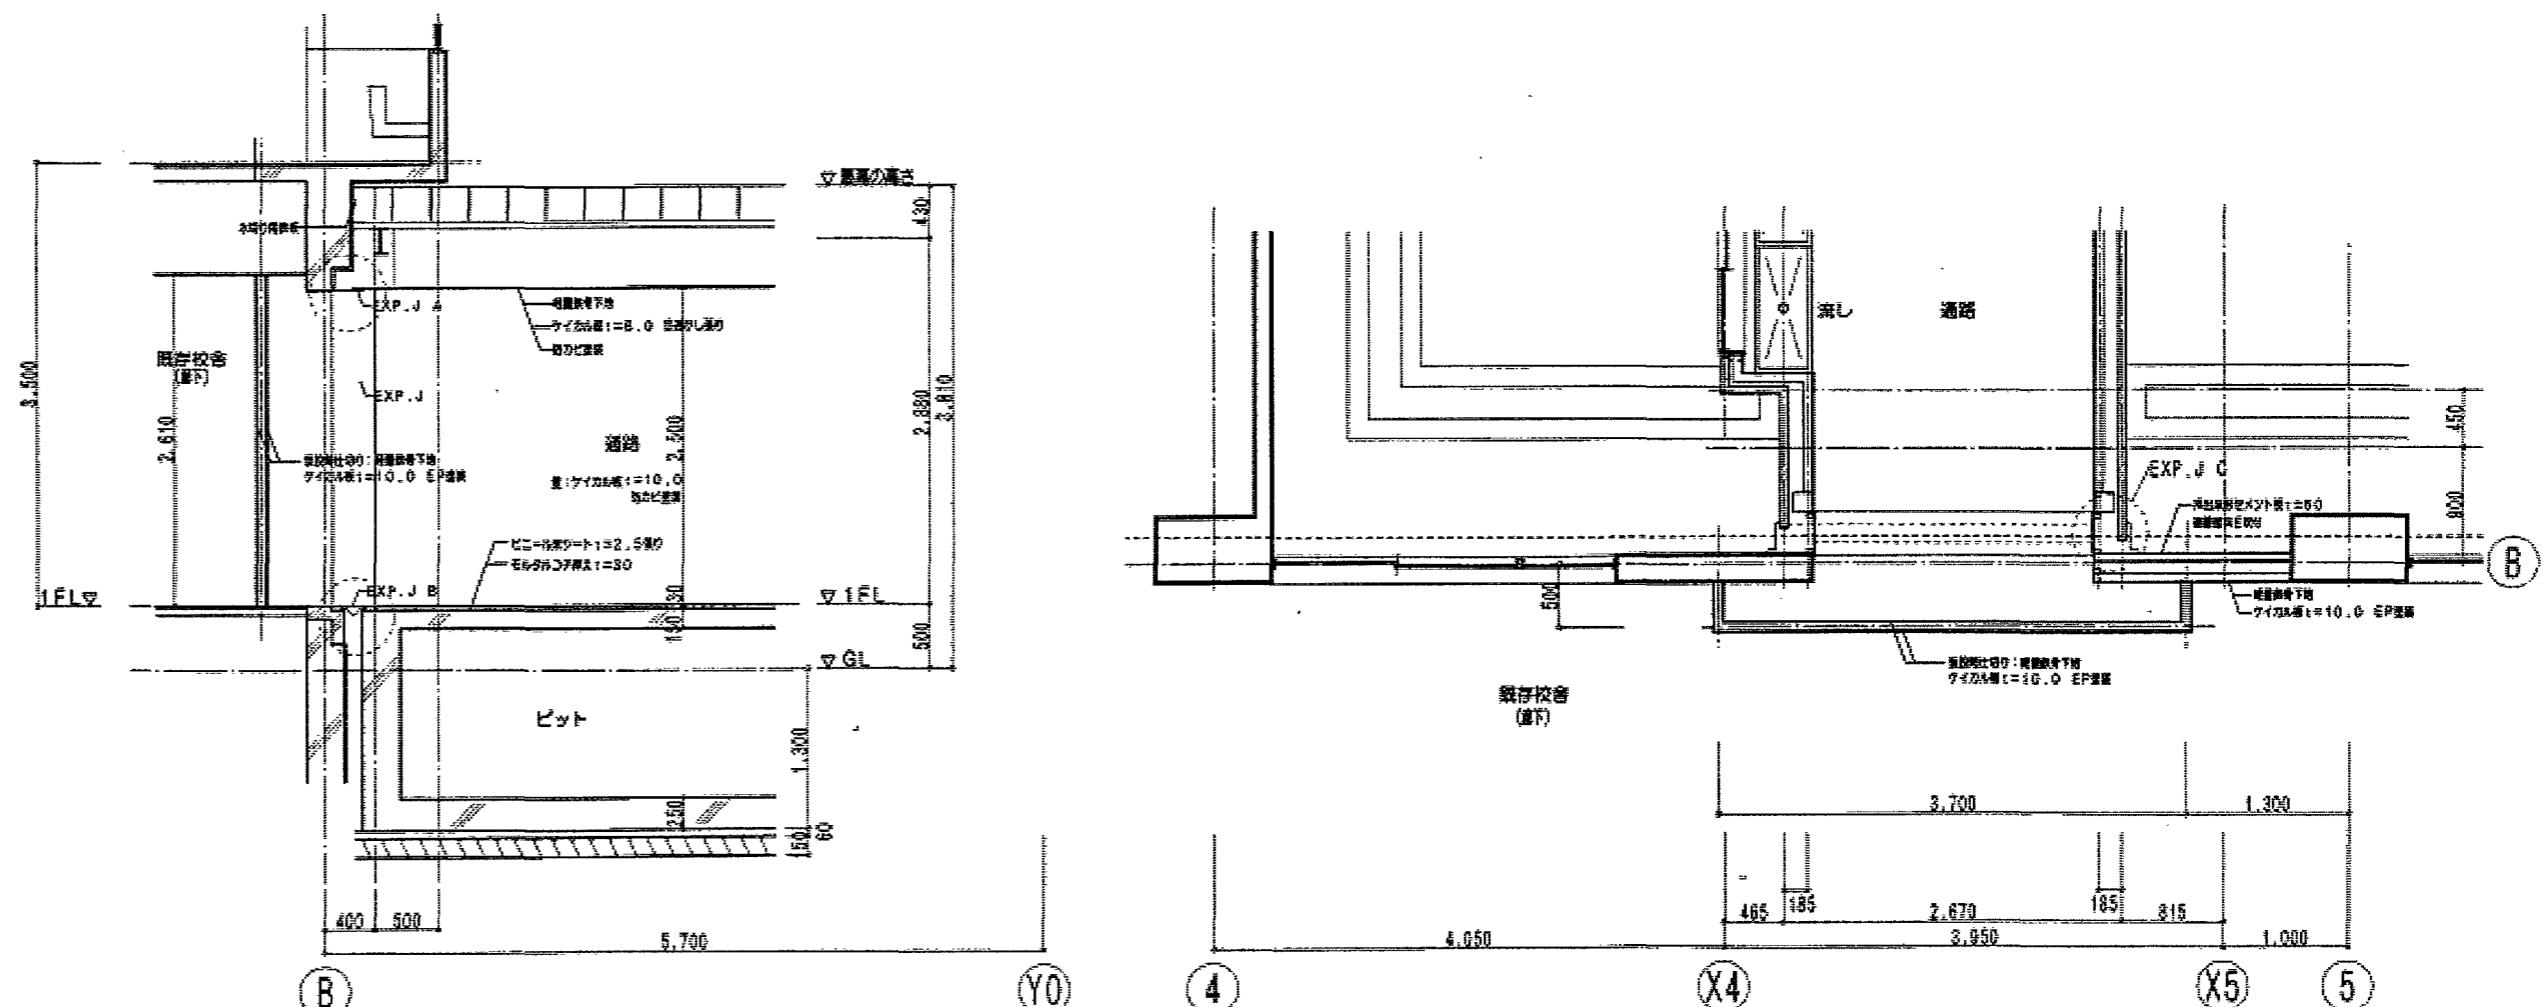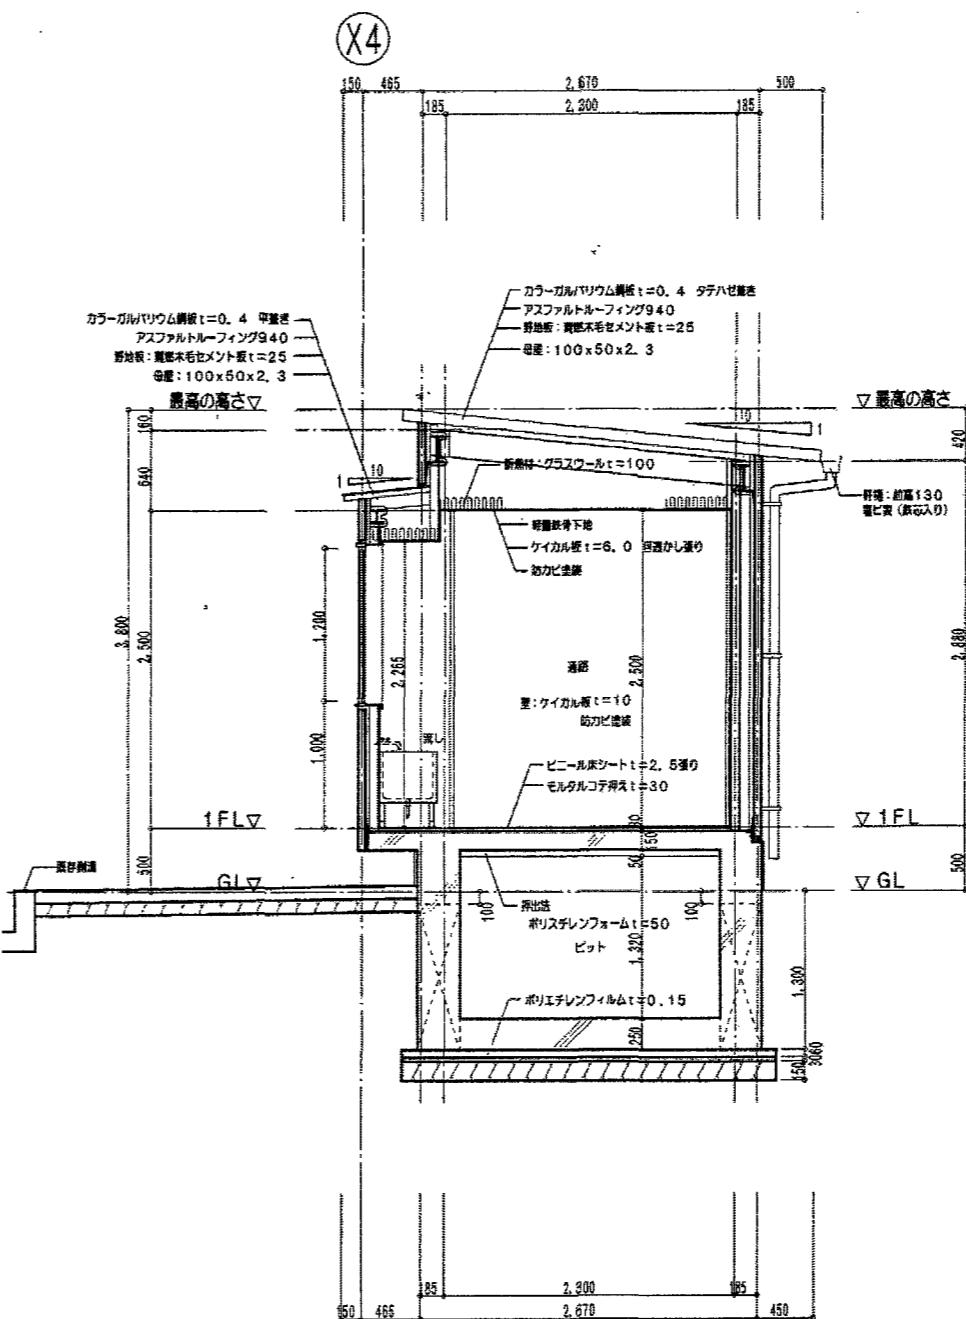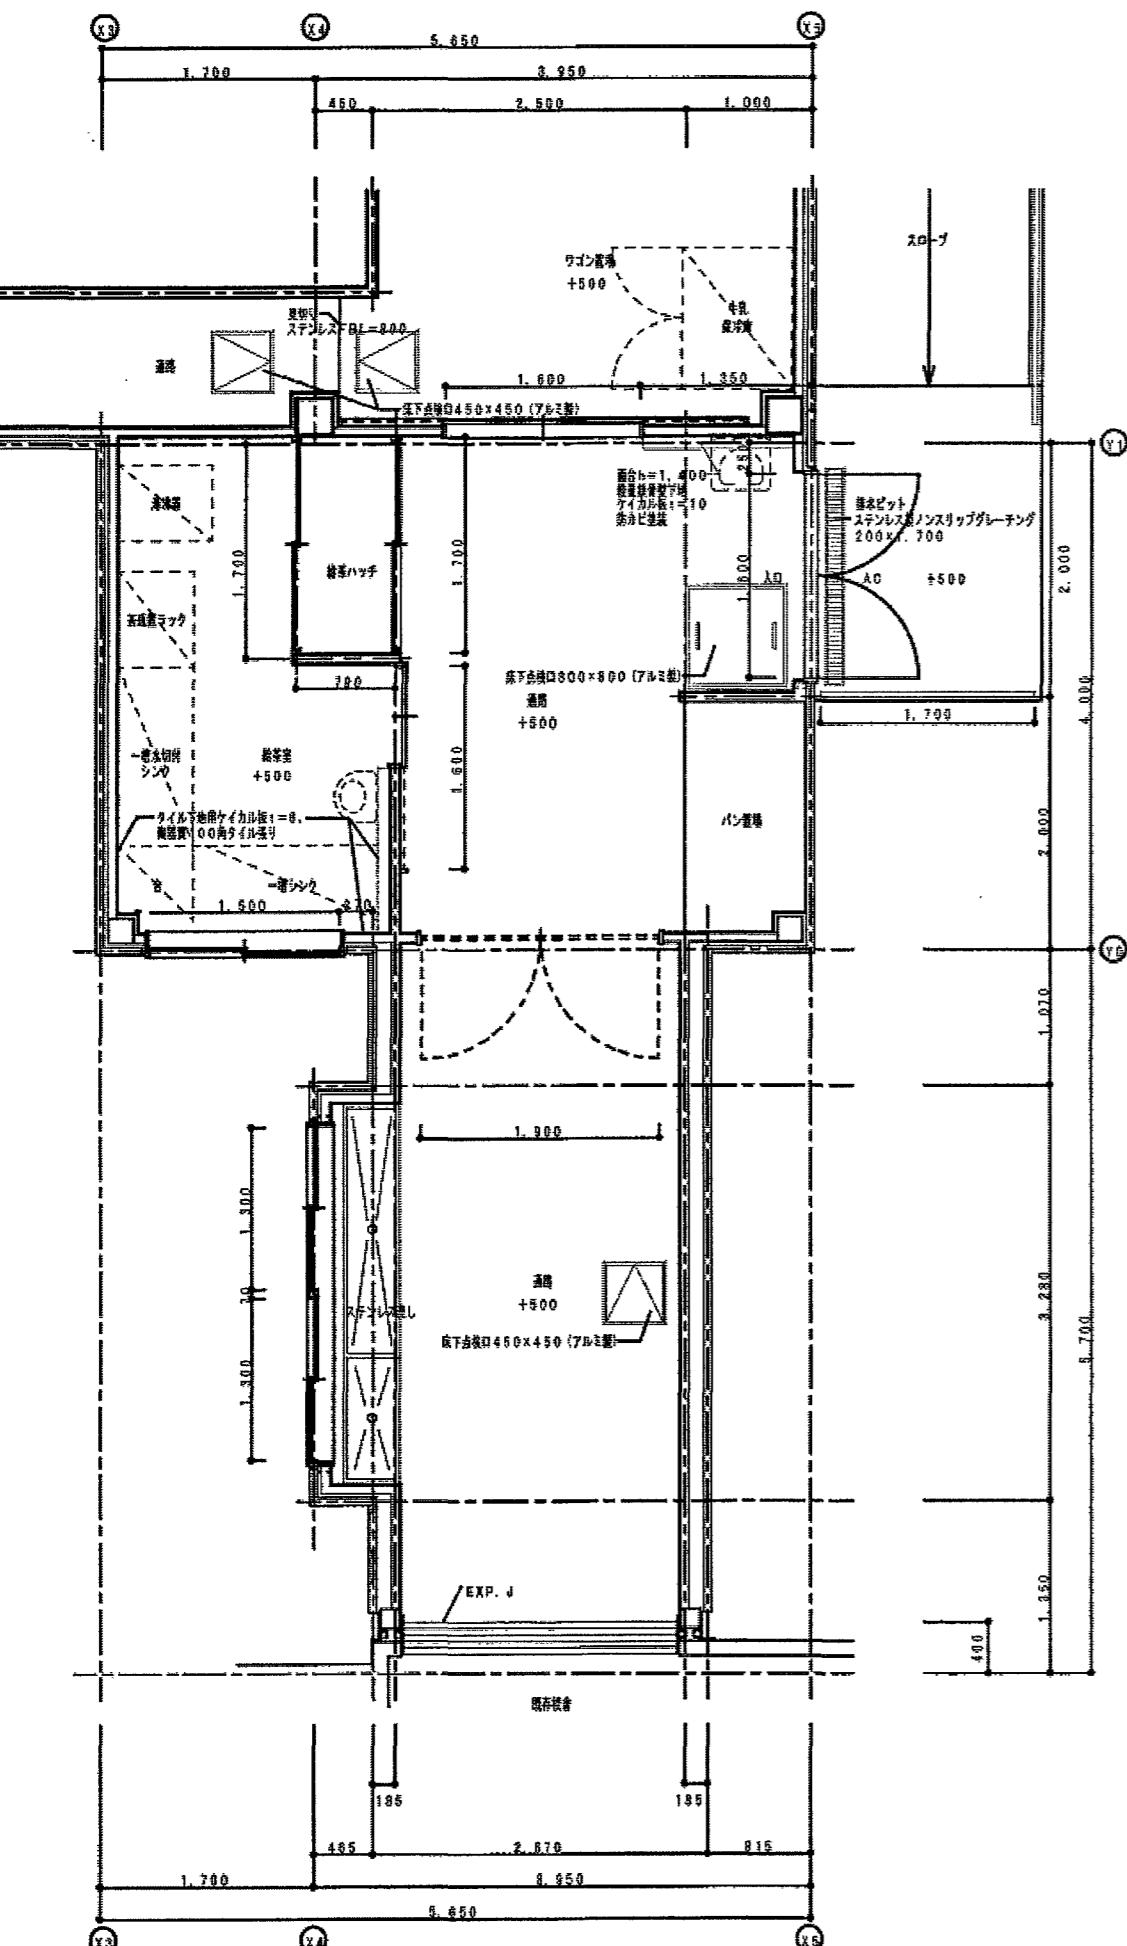

参考図

		工事名	係	係長	課長補佐	課長	図面番号
		高知市 都市建設部 公共建築課					
		はりまや橋小学校校舎外壁改修工事					A-22
		図面名 調理室通路詳細図(参考図)	縮尺 1:60				作図 令和7年4月日